

# ОБЩЕСТВО С ОГРАНИЧЕННОЙ ОТВЕТСТВЕННОСТЬЮ «АРТ-ГРУППА «КАМЕНЬ»

105120, РФ, г. Москва, ул. Нижняя Сыромятническая, д.10 ОГРН: 1157746042178, ИНН/КПП: 7709447458/770901001 Член СРО «ГИЛЬДИЯ АРХИТЕКТОРОВ И ИНЖЕНЕРОВ»: №278 от 26.01.2012 г.

# Многофункциональный гостиничный комплекс с подземной автостоянкой по адресу: г. Москва, проспект Мира, вл. 222/2

### РАБОЧАЯ ДОКУМЕНТАЦИЯ

Система охранно-тревожной сигнализации Жилая и офисная части. Корпуса 1-4.

ГКО-303-22-P-СОТС2 Изм. №1

Основной комплект рабочих чертежей



# ОБЩЕСТВО С ОГРАНИЧЕННОЙ ОТВЕТСТВЕННОСТЬЮ «АРТ-ГРУППА «КАМЕНЬ»

105120, РФ, г. Москва, ул. Нижняя Сыромятническая, д.10 ОГРН: 1157746042178, ИНН/КПП: 7709447458/770901001 Член СРО «ГИЛЬДИЯ АРХИТЕКТОРОВ И ИНЖЕНЕРОВ»: №278 от 26.01.2012 г.

# Многофункциональный гостиничный комплекс с подземной автостоянкой по адресу: г. Москва, проспект Мира, вл. 222/2

### РАБОЧАЯ ДОКУМЕНТАЦИЯ

Система охранно-тревожной сигнализации. Жилая и офисная части. Корпуса 1-4. ГКО-303-22-Р-СОТС2

Основной комплект рабочих чертежей

Генеральный директор

Падалко И.С.

ГИП

Захарова В.И.



«Многофункциональный гостиничный комплекс с подземной автостоянкой по адресу: г. Москва, проспект Мира, вл. 222/2»

### РАБОЧАЯ ДОКУМЕНТАЦИЯ

Система охранно-тревожной сигнализации.

Жилая и офисная части. Корпуса 1-4

Шифр: ГКО-303-22-Р-СОТС2



«Многофункциональныйгостиничныйкомплекссподз емнойавтостоянкойпо адресу:г.Москва,проспект Мира, вл. 222/2»

### РАБОЧАЯ ДОКУМЕНТАЦИЯ

### РАБОЧАЯ ДОКУМЕНТАЦИЯ

Система охранно-тревожной сигнализации.

Жилая и офисная части. Корпуса 1-4

Шифр: ГКО-303-22-Р-СОТС2

Директор А.Н. Артюхов

Главный инженер проекта А.Н. Артюхов

	шение -25	Обозначение ГКО-303-22-P-COTC2	подземно зосшини <i>-</i>	нкционал іный комг ій автосп г.Москва,	лекс с поянкої	
Изм.	Лист	Содержание изменения	Код	При	ιмечα	ние
1	1.1	Добавлены примечания	3			
1	1.2, 2–9, CO	Рабочая документация дополнена указаниями о разбиении на этапы	3			
Изм. внес					Лист	Листов
Состави <i>/</i> ГИП Утв.	1 Миха Артю: Артю:	xo8 09.25	"		1	1

Взам. инв. №

Подп. и дата

Инв. № подл.

/lucm	Наименование	Примечание
1.1	Общие данные (начало)	Изм. 1
1.2	Общие данные (окончание).	Изм. 1
2	Схема структурная охранной сигнализации. Корпус 1. Начало.	Изм. 1
3	Схема структурная охранной сигнализации. Корпус 1. Окончание.	Изм. 1
4	Схема структурная охранной сигнализации. Корпус 2. Начало.	Изм. 1
5	Схема структурная охранной сигнализации. Корпус 2. Окончание.	Изм. 1
6	Схема структурная охранной сигнализации. Корпус З. Начало.	Изм. 1
7	Схема структурная охранной сигнализации. Корпус З. Окончание.	Изм. 1
8	Схема структурная охранной сигнализации. Корпус 4. Начало.	Изм. 1
9	Схема структурная охранной сигнализации. Корпус 4. Окончание.	Изм. 1
10	План расположения кабельных трасс. Корпус 1. Этаж 4-7.	
11	План расположения кабельных трасс. Корпус 1. Этаж 8.	
12	План расположения кабельных трасс. Корпус 1. Этаж 9-16.	
13	План расположения кабельных трасс. Корпус 1. Этаж 17.	
14	План расположения кабельных трасс. Корпус 1. Этаж 18–33.	
15	План расположения кабельных трасс. Корпус 1. Этаж 34.	
16	План расположения кабельных трасс. Корпус 2. Этаж 2–18.	
17	План расположения кабельных трасс. Корпус 2. Этаж 19.	
18	План расположения кабельных трасс. Корпус 2. Этаж 20-35.	
19	План расположения кабельных трасс. Корпус 2. Этаж 36.	
20	План расположения кабельных трасс. Корпус З. Этаж 2–18.	
21	План расположения кабельных трасс. Корпус 3. Этаж 19.	
22	План расположения кабельных трасс. Корпус 3. Этаж 20-35.	
23	План расположения кабельных трасс. Корпус 3. Этаж 36.	
24	План расположения кабельных трасс. Корпус 4. Этаж 2–18.	
25	План расположения кабельных трасс. Корпус 4. Этаж 19.	
26	План расположения кабельных трасс. Корпус 4. Этаж 20-35.	
27	План расположения кабельных трасс. Корпус 4. Этаж 36.	
28	Узлы прокладки кабельных линий.	
29	Эскиз расположения охранных извещателей.	
30	Типовая схема подключения оборудования охранной сигнализации	

Ведомость	ь ссылочных и прилагаемых документов	
Обозначение	Наименование	Примечание
	Ссылочные документы	
ΓΟCT P 52435-2015	Технические средства охранной сигнализации. Классификация. Общие технические требования и методы испытаний	
ΓΟCT P 54126-2010	Оповещатели охранные. Классификация. Общие технические требования и методы испытаний	
СП 134.13130.2012	Системы электросвязи зданий и сооружений. Основные положения проектирования	
ПЭУ, 6-е, 7-е издания	Правила устройства электроустановок.	
	Прилагаемые документы	
ΓK0-303-22-P-C0TC2.C0	Спецификация оборудования и материалов	Изм. 1

### СПРАВКА

Настоящий проект разработан в соответствии с государственными нормами, правилами, стандартами, исходными данными, техническими условиями и требованиями, а также санитарными, экологическими, противопожарным, ГОиЧС требованиями, что обеспечивает безопасную эксплуатацию объекта при соблюдении предусмотренных проектом мероприятий.

Главный инженер проекта

							ГКО	)-303-22-	P-COTC2
1 Изм.	- Кол.уч.	Зам. Лист	96-25 №∂oк.		09.25	Многофункциональный гостиничный комплен по адресу: г.Москва, проспект Мира, вл. 22:		мной авт	остоянкой
азра	.δοтαл	Злобин	1	al-	10.24	Система охранно-тревожной	Стадия	/lucm	Листов
МП		Артю	хов 🥳	# /-	10.24	Система охранно-тревожной сигнализации. Жилая и офисная части. Корпуса 1-4	Р	1.1	30
						Общие данные (начало)	В	ПК-пр	оект
						Копировал	Ф	ормат А	3

#### Общие указания

- 1. Данный проект на оснащение системой охранной сигнализации объекта: «Многофункциональный гостиничный комплекс с подземной автостоянкой по адресу: г.Москва, проспект Мира, вл. 222/2» разработан на основании: -договора;
- -технического задания на проектирование рабочей документации;
- -стадии П;
- -предоставленной архитектуры
- 2. Технические решения, принятые в рабочих чертежах, соответствуют заданию на проектирование, выданным техническим условиям, требованиям действующих технических регламентов, стандартов, сводов правил, других документов, содержащих установленные требования.
- 3. Федеральный закон Российской Федерации от 22 июня 2008 г. № 123-ФЗ "Технический регламент о требованиях пожарной безопасности":
- СП 6.13130.2021 "Системы противопожарной защиты. Электрооборудование. Требования пожарной безопасности";
- ГОСТ 53325-2012 "Техника пожарная. Технические средства пожарной автоматики. Общие технические требования и методы испытаний";
- ГОСТ 31565-2012 "Кабельные изделия. Требования пожарной безопасности";
- ГОСТ Р 21.101-2020 "СПДС. Основные требования к проектной и рабочей документации";
- ПУЭ изд.7 "Правила устройства электроустановок":
- Постановление Правительства РФ от 16.09.2020 № 1479 «Об утверждении Правил противопожарного режима в Российской Федерации»;
- СП 134.13130.2012 "Системы электросвязи зданий и сооружений. Основные положения проектирования";
- ГОСТ Р 52435-2015 "Технические средства охранной сигнализации. Классификация. Общие технические требования и методы испытаний";
- ГОСТ Р 54126–2010 "Оповещатели охранные. Классификация. Общие технические требования и методы испытаний";
- ГОСТ Р 53560–2009 "Национальный стандарт Российской Федерации. Системы тревожной сигнализации. Источники электропитания. Классификация. Общие технические требования. Методы испытаний";
- Р 78-2019 "Инженерно-техническая укрепленность и оснащение техническими средствами охраны объектов и мест проживания и хранения имущества граждан, принимаемых под централизованную охрану подразделениями вневедомственной охраны войск национальной гвардии Российской Федерации";
- РД 78.145-93 "Системы и комплексы охранной, пожарной и охранно-пожарной сигнализации. Правила производства и приемки работ";
- РД 25.953-90 "Системы автоматические пожаротушения, пожарной, охранной и охранно-пожарной сигнализации. Обозначения условные графические элементов связи". 5. Описание системы.
- СОТС обеспечивает контроль выделенных зон охраны путем установки соответствующих типов контрольных устройств (датчиков) и организации связи с автоматизированным рабочим местом. СОТС построена на базе оборидования ООО «ТД Рубеж».

Система интегрирована со СКУД и СВН Объекта.

#### СОТС оснащаются:

- ниши СС и СС-СПЗ извещатель охранный магнитоконтактный скрытой установки ИО Рубеж (или аналог):
- технические и служебные помещения (двери извещатель охранный магнитоконтактный скрытой установки ИО Рубеж (или аналог), подключенный через адресные метки АМ-1 прот. R3 (или аналог), при наличии окон извещатель охранный магнитоконтактный скрытой установки ИО Рубеж (или аналог), подключенный через адресные метки АМ-1 прот. R3 (или аналог) и извещатель охранный объемный оптико-электронный пассивный адресный ИО Рубеж (или аналог);
  - выходы на кровлю извещатель охранный магнитоконтактный скрытой установки ИО

Рубеж (или аналог);

Центральное оборудование размещается в помещении диспетиерской и учтено разделом ГКО-303-22-Р-СОТС. Кабельные линии системы охранной сигнализации выполняются негорючими кабелями с медными жилами, не содержащей галогенов, в оболочке из негорючей полимерной композиции (нг-HF). Сети охранной сигнализации в помещениях выполняются:

- линия связи между адресными блоками кабелем ParLan F/UTP CatSe ZH нг(A)-FRHF 2x2x0,52;
- · цепь питания 12В кабелем КПСнг(A)–HF 1x2x1,0;
- адресные шлейфы COTC кабелем ParLan F/UTP Cat5e ZH нг(A)-FRHF 2x2x0,52 ;
- линии питания 220B кабелем ППГнг(A)–HF 3x1,5 (предусматривается разделом ЭОМ)

АРМ СОТС/СКУД располагается на 1 этаже 4 корпуса в помещении "4.17.1 Диспетчерская", оборудование учтено разделом ГКО-303-22-P-COTC.

#### Система тревожной сигнализации.

Согласно требованиям п.6.44 СП 118.13330.2012 , п.7.4 СП 132.13330.2011, письму № 20105/8-74 № 20105/8-755 от 12.02.2020г. ФГКУ «УВО ВНГ России по городу Москве», настоящей проектной документацией предусматривается оборудование СОТС всех входов, а также мест пребывания людей численностью более 50 человек в одном из помещений:

- помещения подземной автостоянки (пом. 01.1–1, 02.1–1, 03.1–3, 04.1–4);
- коммерческие помещения: торговый центр (пом. 1.22), супермаркет (пом. 3.19), ритейлы (пом. 1.1-1.3, 2.1-2.3, 3, 4, 4.1-4.3, 5);
- фитнес-центр (пом. 1.11).


Тревожная сигнализация учтена разделом ГКО-303-22-Р-СОТС

#### РАЗБИЕНИЕ НА ЭТАПЫ:


- ЭТАП 1 (автостоянка и 2, 4 корпуса);
- 3ΤΑΠ 2 (1, 3 κορημςα);
- Всё приёмо-контрольное оборудование устанавливается в рамках 1-го этапа в автостоянке;
- · Линия интерфейса закладывается в рамках 1-го этапа.

							ГКО	0-303-22-	P-COTC2
1 Изм.	- Кол.уч.		96-25 №док.		09.25	Многофункциональный гостиничный комплен по адресу: г.Москва, проспект Мира, вл. 22:		мной авт	остоянкой
Разра	<sub>Ботал</sub>	Злобин	1	Al-	10.24	Chemana oxbanno mbegownoj	Стадия	/lucm	Листов
ГИП		Артю	ков (	# /-	10.24	Система охранно-тревожной сигнализации. Жилая и офисная части. Корпуса 1-4	Р	1.2	
						Оδщие данные (окончание).	В	ПК-пр	оект



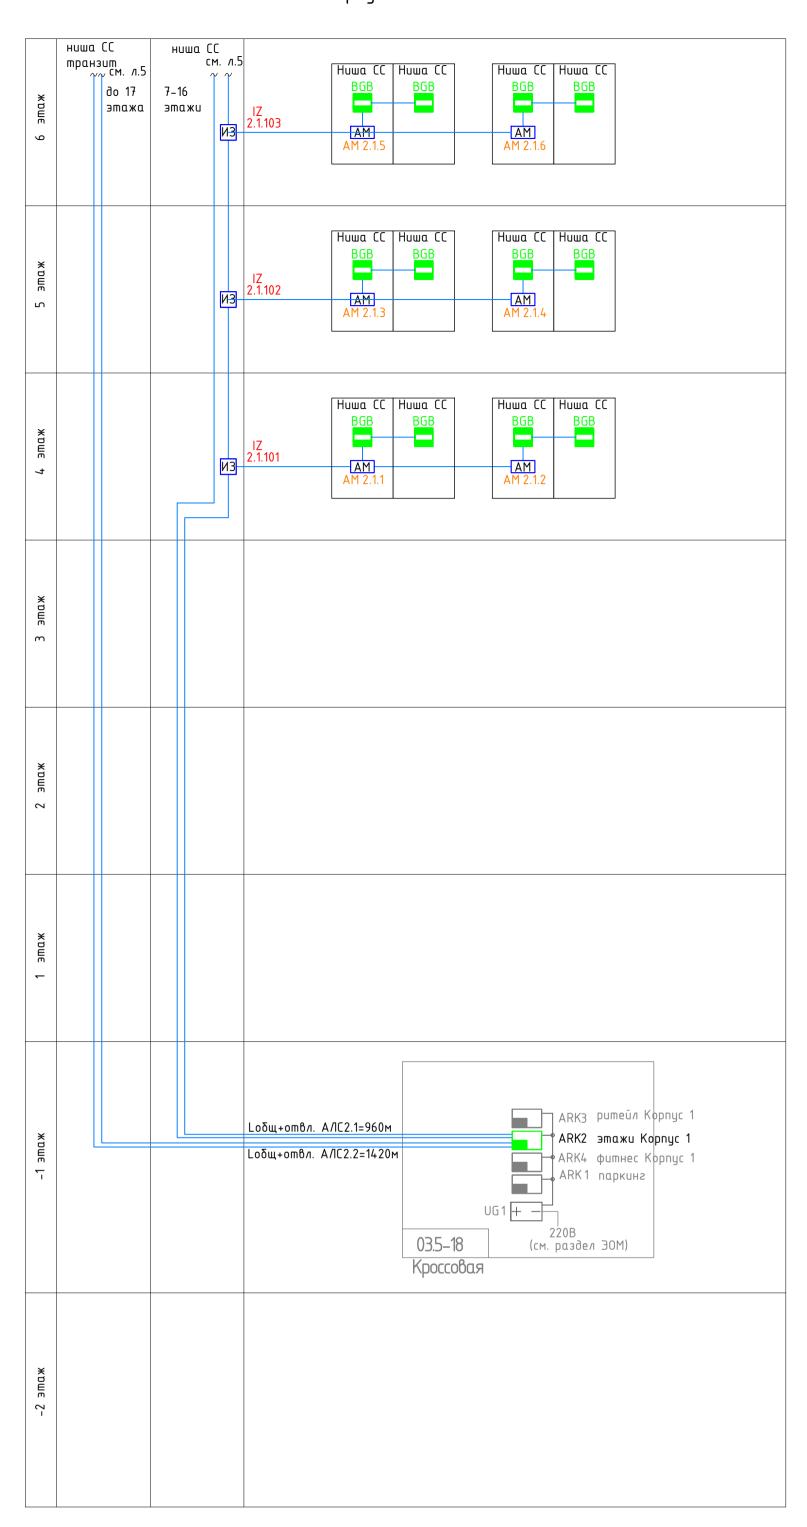

ЭТАП 2 (1, 3 корпуса)

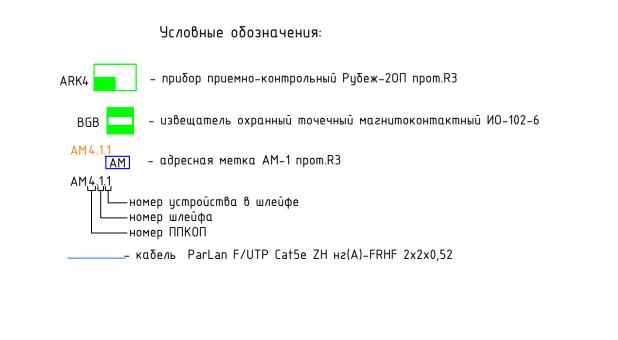

Взамен инв. №

Подп. и дата

Инв. № подл.

Примечание:

- 1) Оборудование и кабельная продукция показанная серым цветом настоящим проектом не
- предусматривается
- 2) Оборудование и кабельная продукция с -2 этажа до 3 этажа учтены томом ГКО-303-22-Р-СОТС

							ГКО	)-303-22-	P-COTC2
1 Изм.	- Кол.уч.		96-25 №∂oк.		09.25	Многофункциональный гостиничный комплен по адресу: г.Москва, проспект Мира, вл. 22:		мной авт	остоянкой
Разра	.ботал	Злобин	I	Al-	10.24	Система оуранно-тревожной	Стадия	/lucm	Листов
ГИП		Артю	κοβ 🥳	# /-	10.24	Система охранно-тревожной сигнализации. Жилая и офисная части. Корпуса 1-4	Р	2	
						Схема структурная охранной сигнализации. Корпус 1. Начало.	R	ПКт	O O TATE

Копировал

ВПК-проект Формат А2




Условные обозначения: ΓK0-303-22-P-C0TC2 - извещатель охранный точечный магнитоконтактный ИО-102-6 Многофункциональный гостиничный комплекс с подземной автостоянкой - Зам. 96-25 09.25 - адресная метка AM-1 прот.R3 по адресу: г.Москва, проспект Мира, вл. 222/2 Изм. Кол.уч. Лист №док. Подп. / Дата Разработал Злобин Стадия Лист Листов 10.24 └─ номер устройства в шлейфе Система охранно-тревожной сигнализации. Жилая и офисная части. Корпуса 1–4 10.24 Артюхов - кабель ParLan F/UTP CatSe ZH нг(A)-FRHF 2x2x0,52 Схема структурная охранной сигнализации. Корпус 1. Окончание. ВПК-проект


Формат А1


AM41.1

— номер шлейфа — номер ППКОП

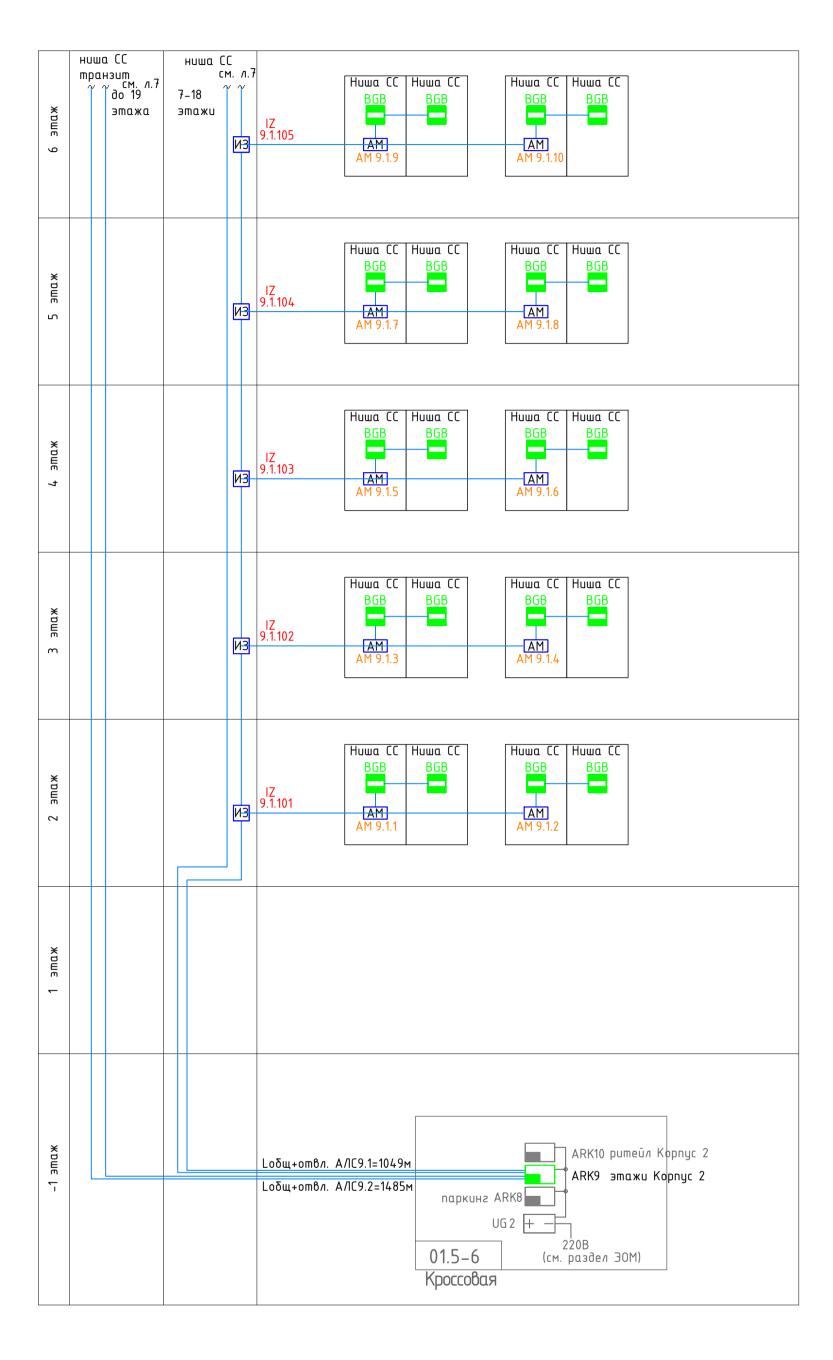


ЭТАП 1 (2, 4 корпуса)

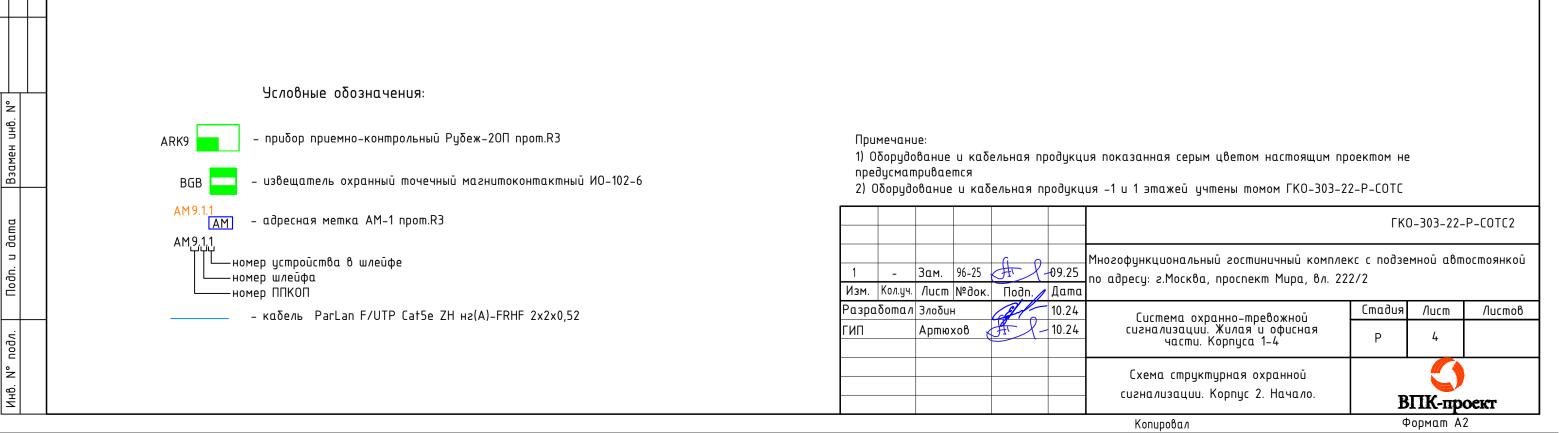


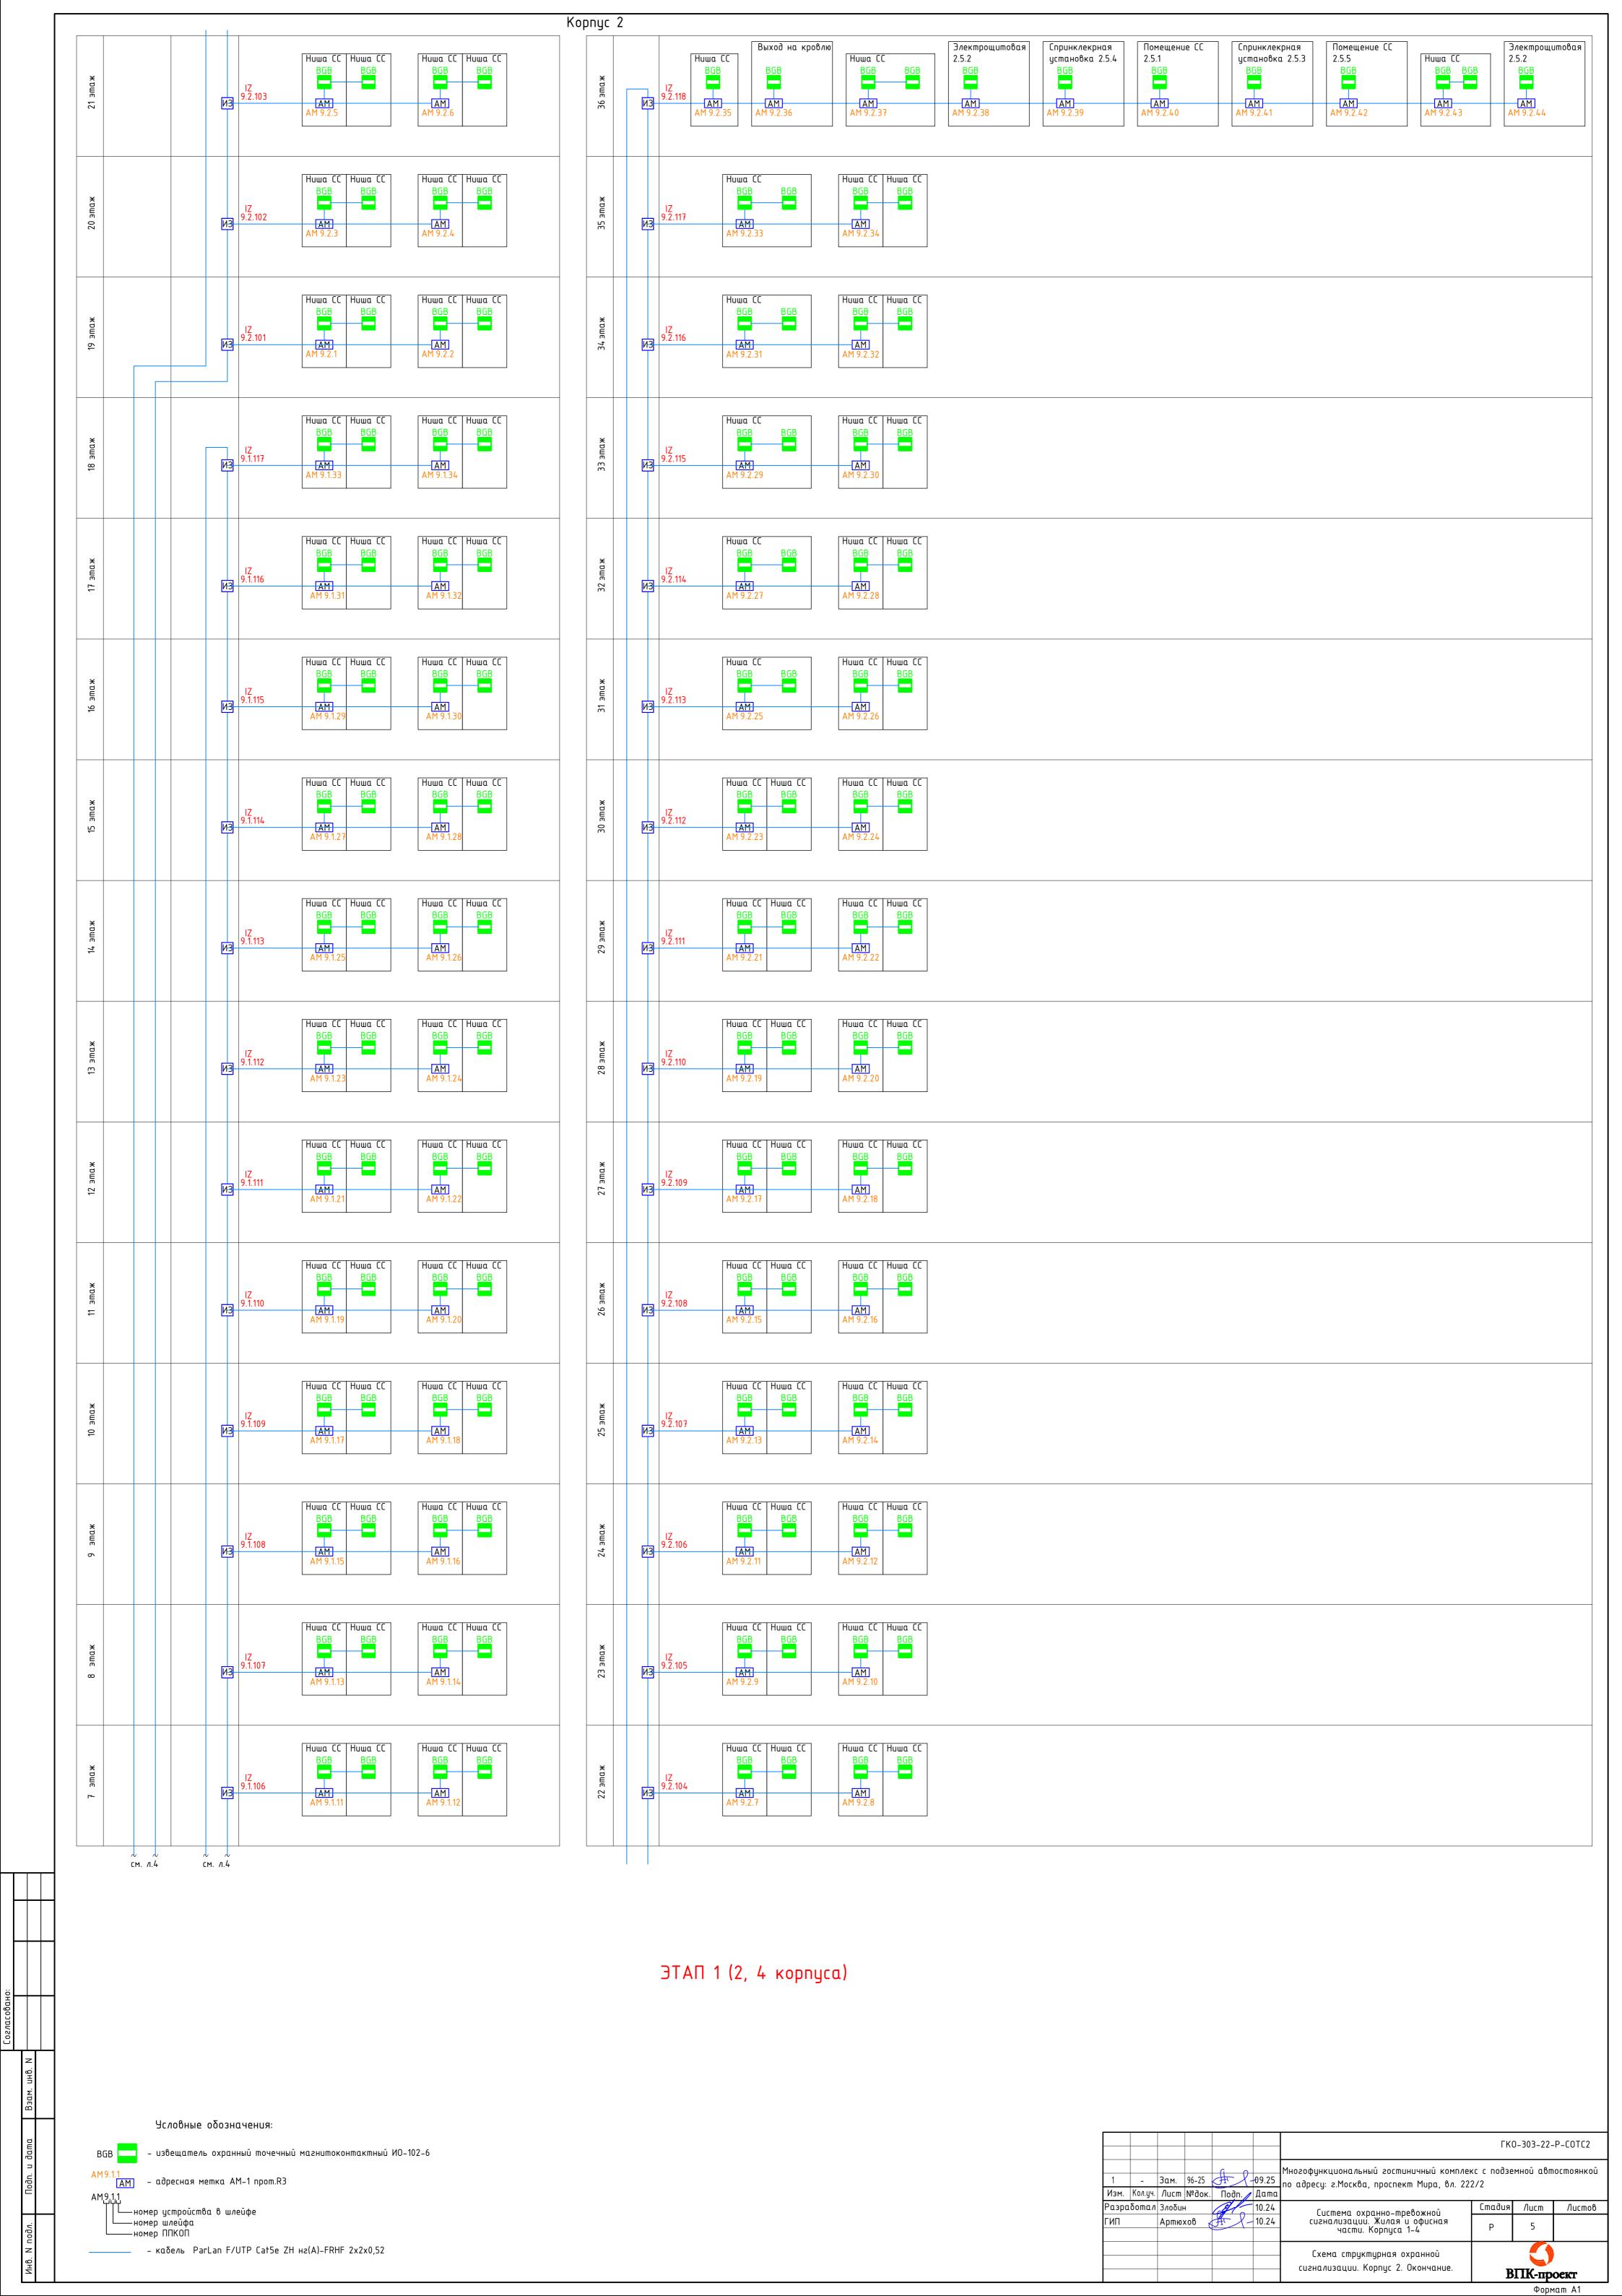

Kopnyc 3

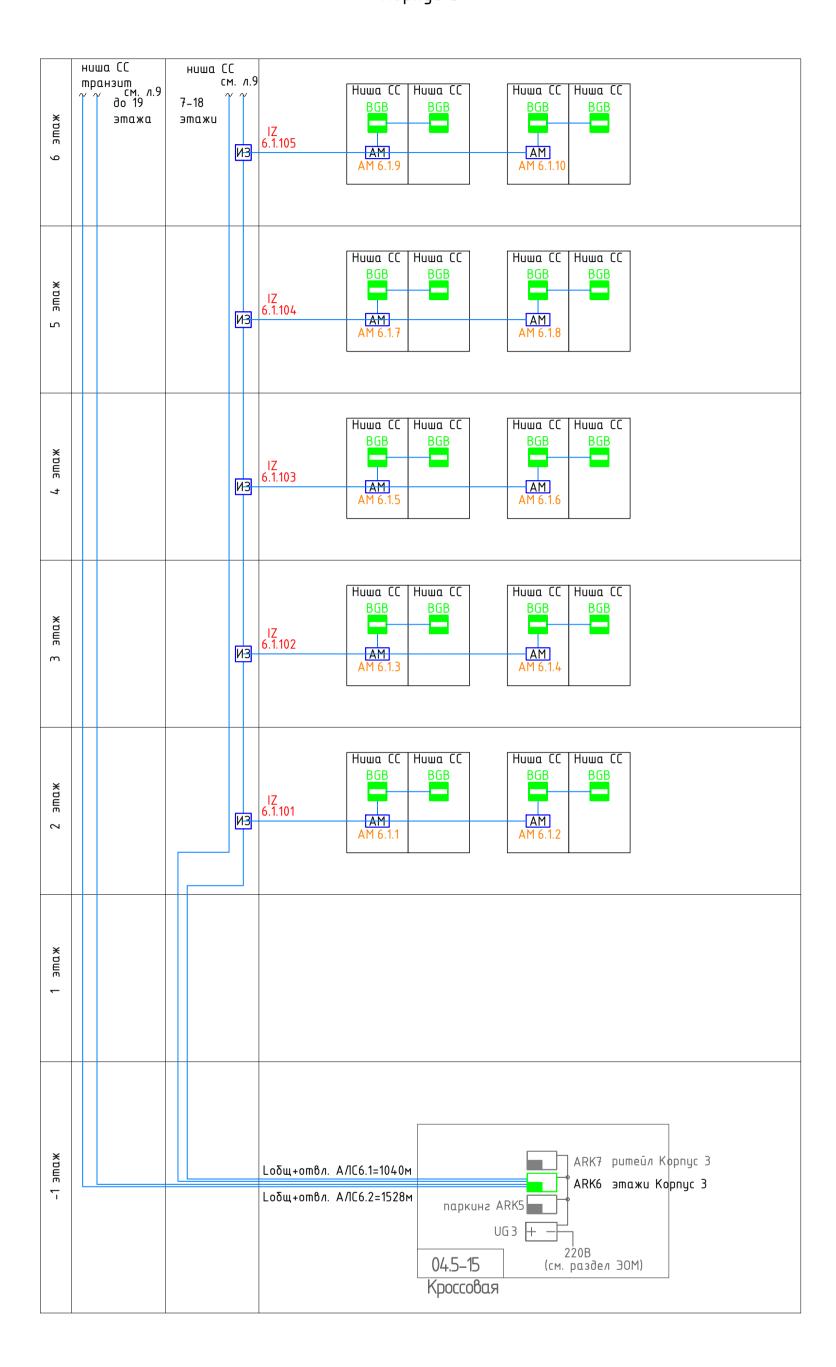

ЭТАП 2 (1, 3 корпуса)

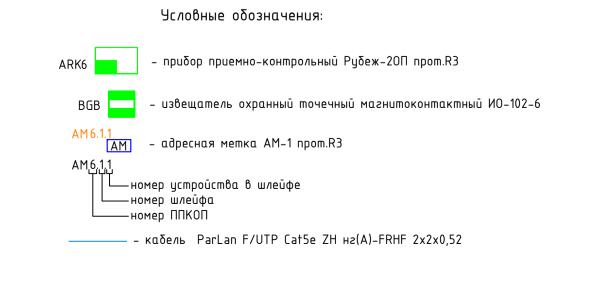

Взамен инв. №


Подп. и дата

Инв. № подл.

Примечание:

- 1) Оборудование и кабельная продукция показанная серым цветом настоящим проектом не
- предусматривается
- 2) Оборудование и кабельная продукция –1 и 1 этажей учтены томом ГКО-303-22-Р-СОТС

							ГКО	)-303-22-	P-COTC2
1 Изм.	- Кол.уч.		96-25 №∂oк.		09.25	Многофункциональный гостиничный комплек по адресу: г.Москва, проспект Мира, вл. 222		мной авт	остоянкой
Разра	ботал	Злобин	ı	Al-	10.24	Гистема охранно-тревожной	Стадия	/lucm	Листов
ГИП		Артю	κοβ (	# /-	10.24	Система охранно-тревожной сигнализации. Жилая и офисная части. Корпуса 1-4	Р	6	
						Схема структурная охранной сигнализации. Корпус 3. Начало.	В	ПК-пр	оект
						Копировал	Ф	ормат А	2

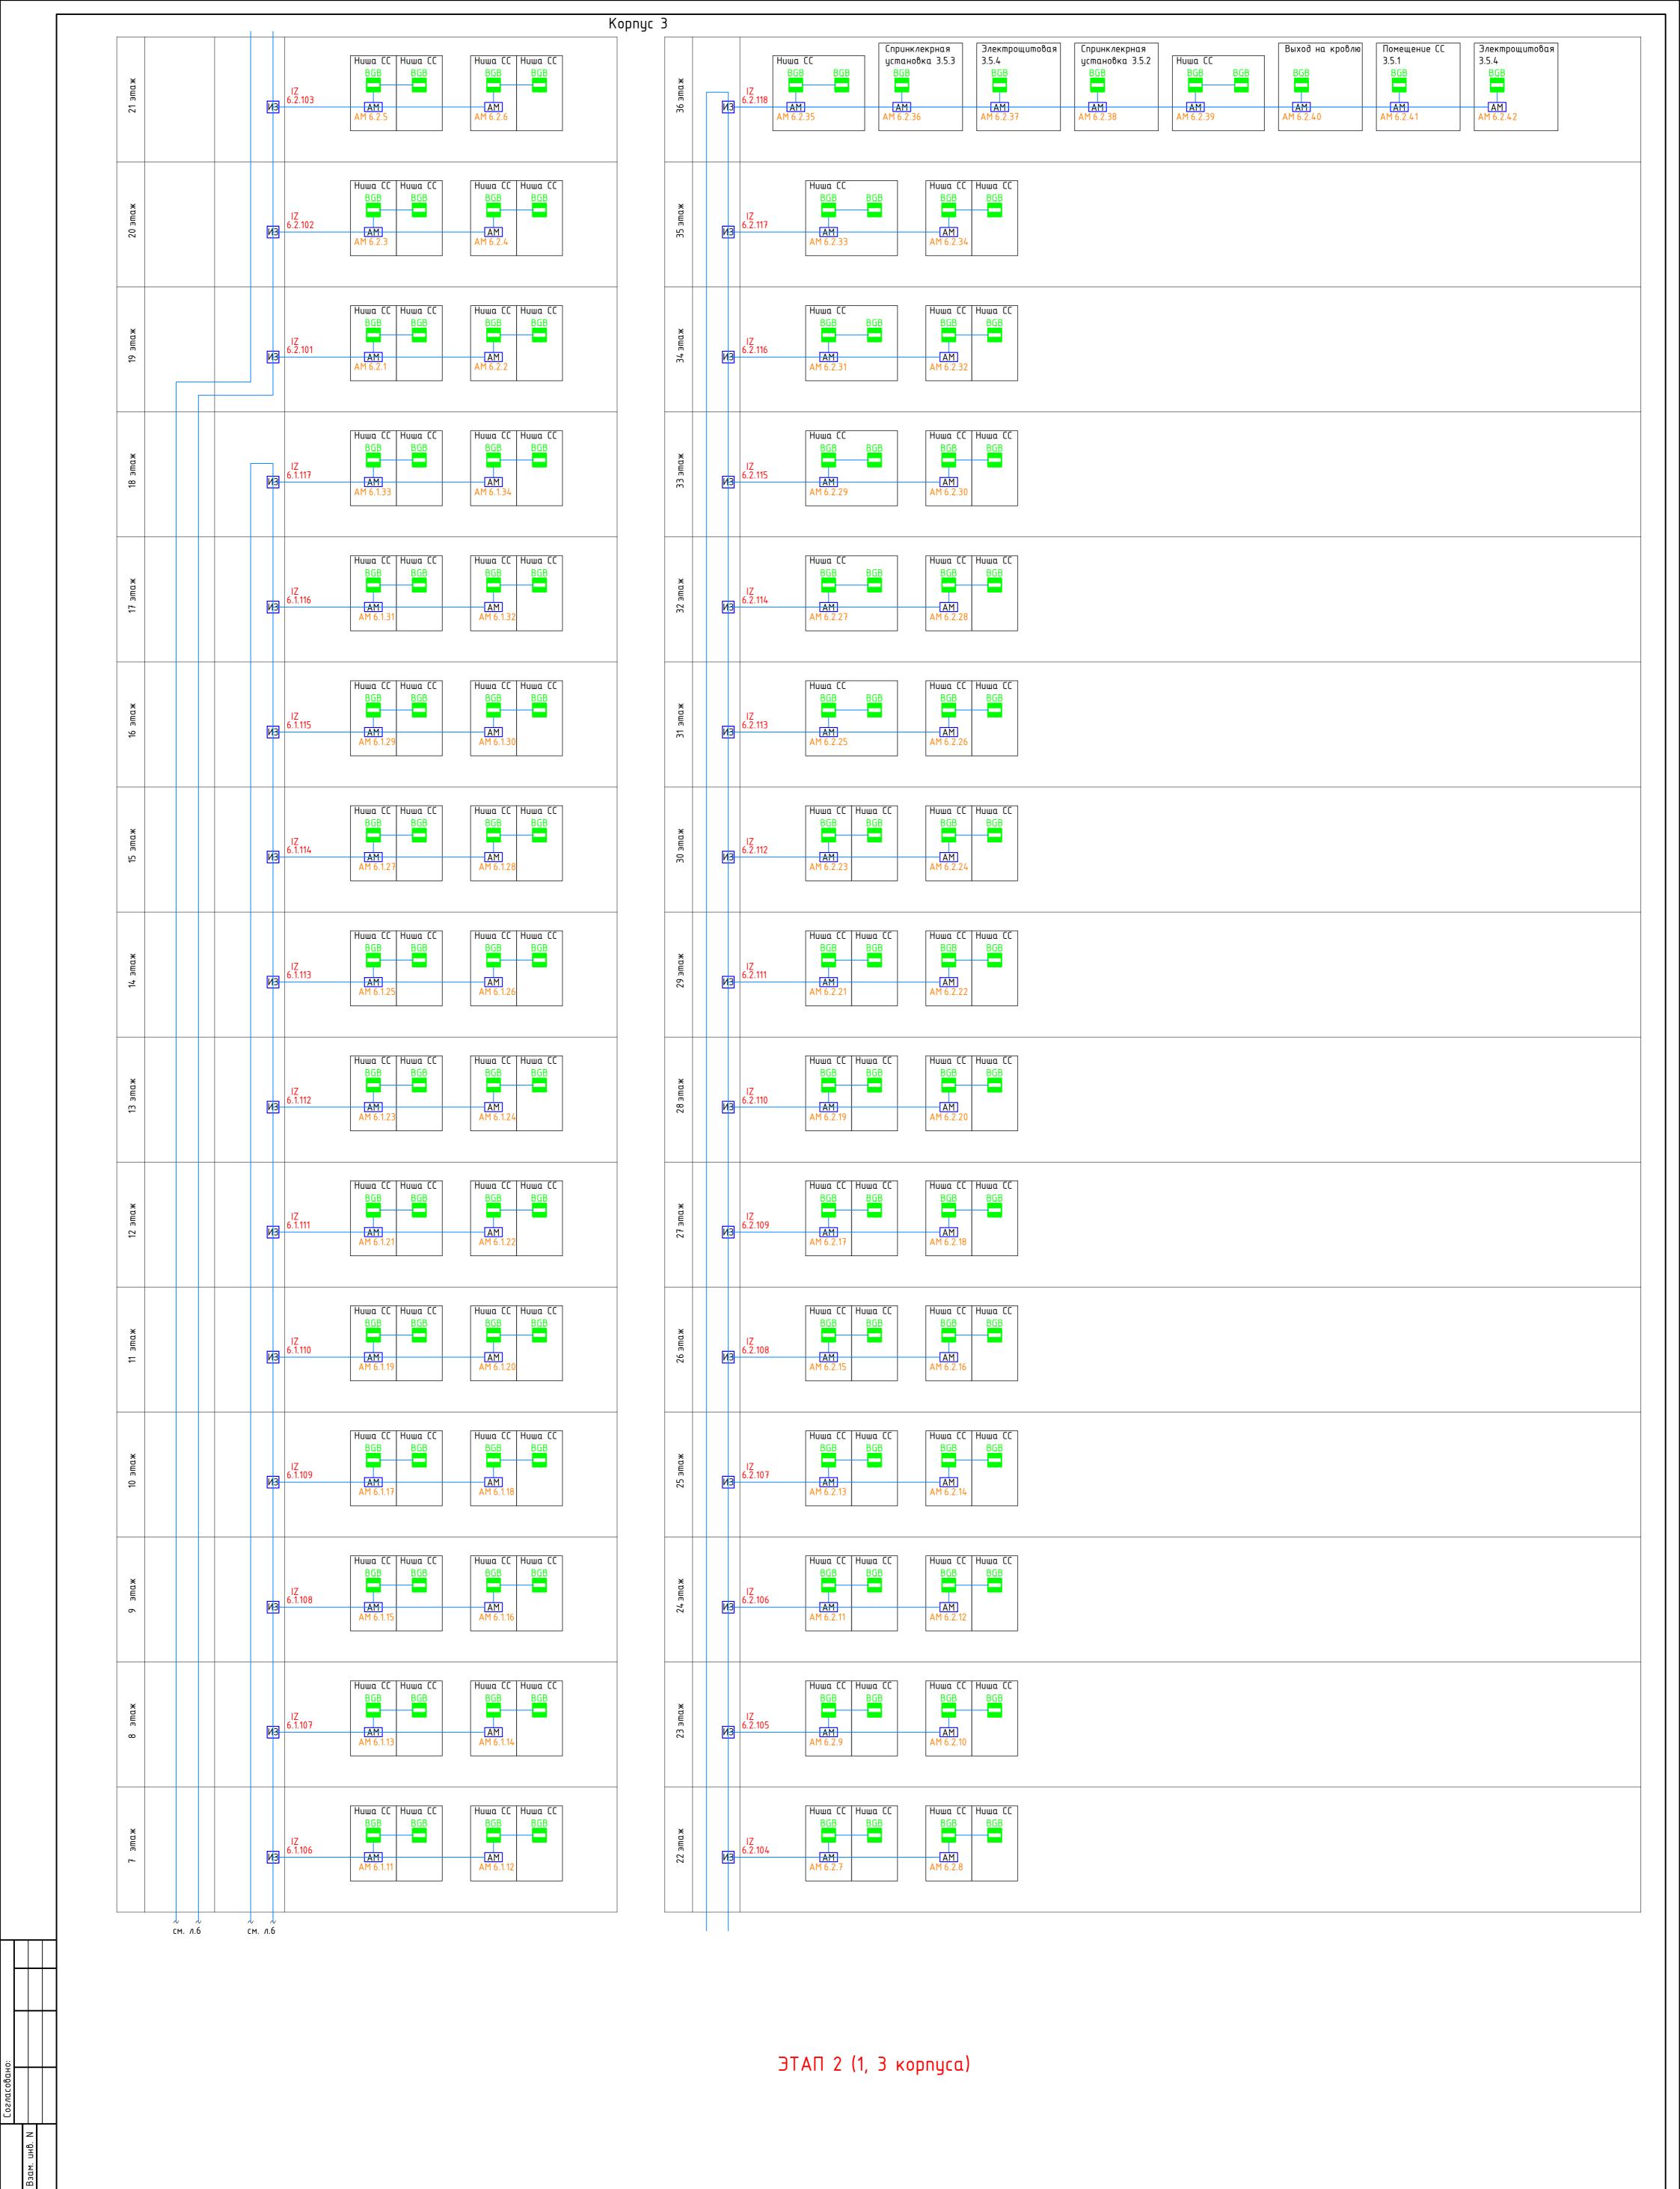

ΓK0-303-22-P-C0TC2

ВПК-проект

Формат А1

Листов

Стадия Лист

Многофункциональный гостиничный комплекс с подземной автостоянкой

по адресу: г.Москва, проспект Мира, вл. 222/2

Система охранно-тревожной сигнализации. Жилая и офисная части. Корпуса 1–4

Схема структурная охранной сигнализации. Корпус 3. Окончание.

- Зам. 96-25 09.25

10.24

10.24

Изм. Кол.уч. Лист №док. Подп. / Дата

Артюхов

Разработал Злобин

Условные обозначения:

- адресная метка AM-1 прот.R3


└─ номер устройства в шлейфе

— номер шлейфа — номер ППКОП


AM6.1.1

- извещатель охранный точечный магнитоконтактный ИО-102-6

- кабель ParLan F/UTP CatSe ZH нг(A)-FRHF 2x2x0,52

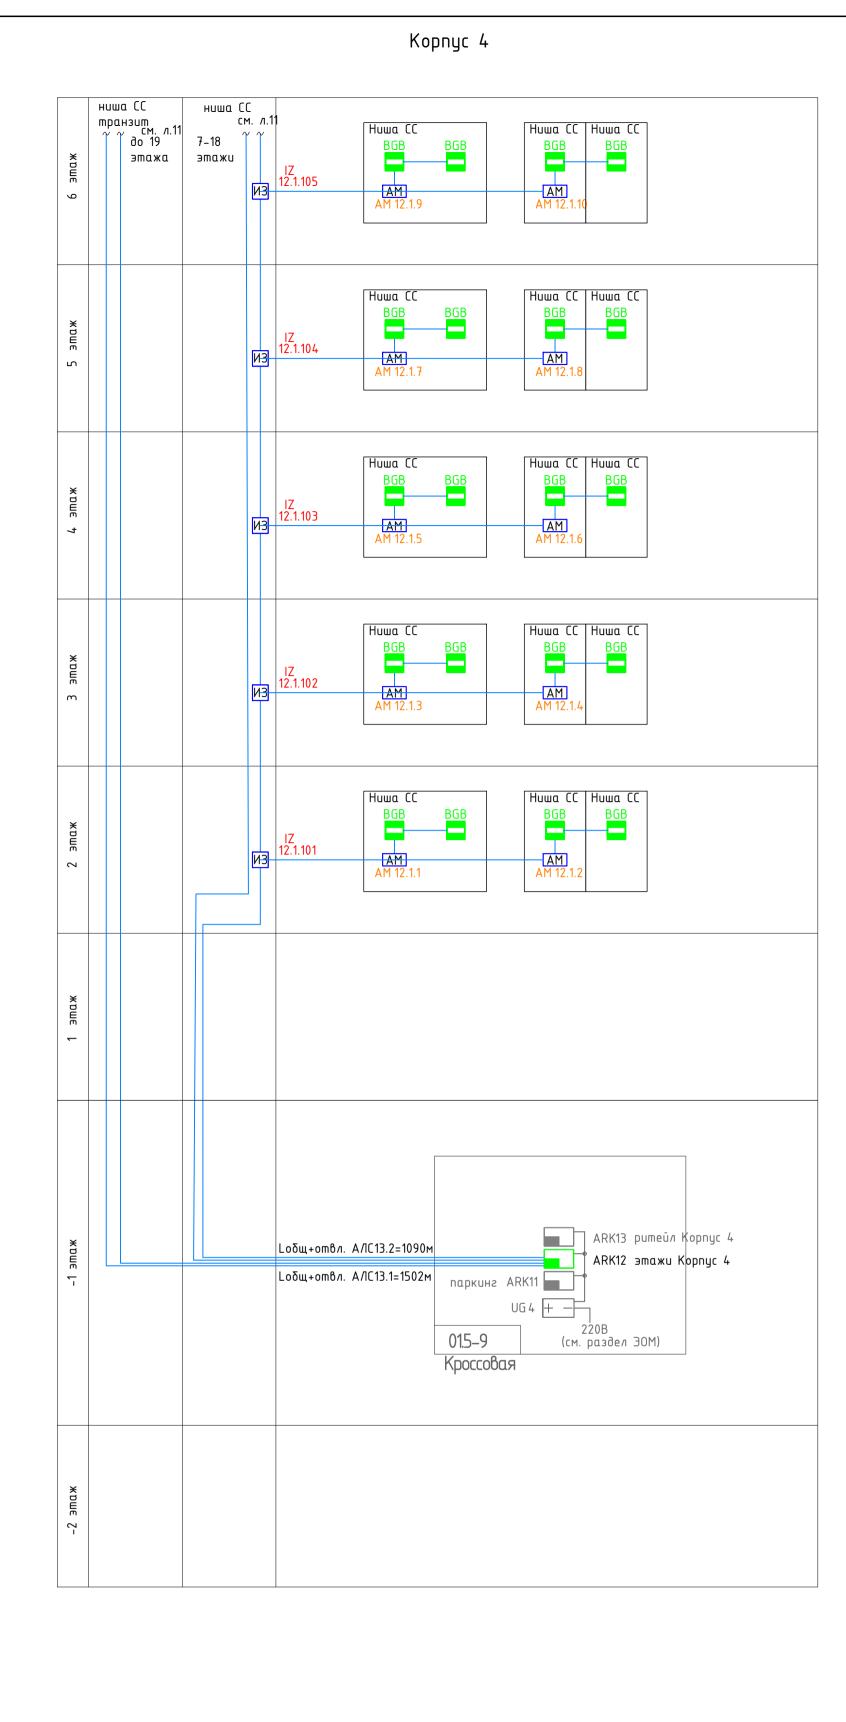

ЭТАП 1 (2, 4 корпуса)

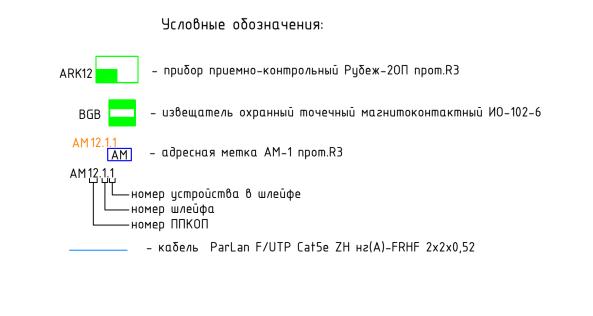

Взамен инв. №

Подп. и дата

Инв. № подл.

Примечание: 1) Оборудование и кабельная продукция показанная серым цветом настоящим проектом не

предусматривается


2) Оборудование и кабельная продукция с -2 этажа до 1 этажа учтены томом ГКО-303-22-Р-СОТС

1 Изм.			96-25 №đoк.		09.25	lio aobeca silockoa, lipocilekili liaba, oli. 22.		мной авт	остоянкой
,азра	δοπαл	Злобин	+	Al-	10.24	Система охранно-тревожной	Стадия	/lucm	Листов
ΊΠ		Артю	κοβ 🤇	# /-	10.24	Система охранно-тревожной сигнализации. Жилая и офисная части. Корпуса 1-4	Р	8	
						Схема структурная охранной сигнализации. Корпус 4	В	ПК-пр	оект
						14 0	4		2

Копировал

Формат А2

ΓK0-303-22-P-C0TC2

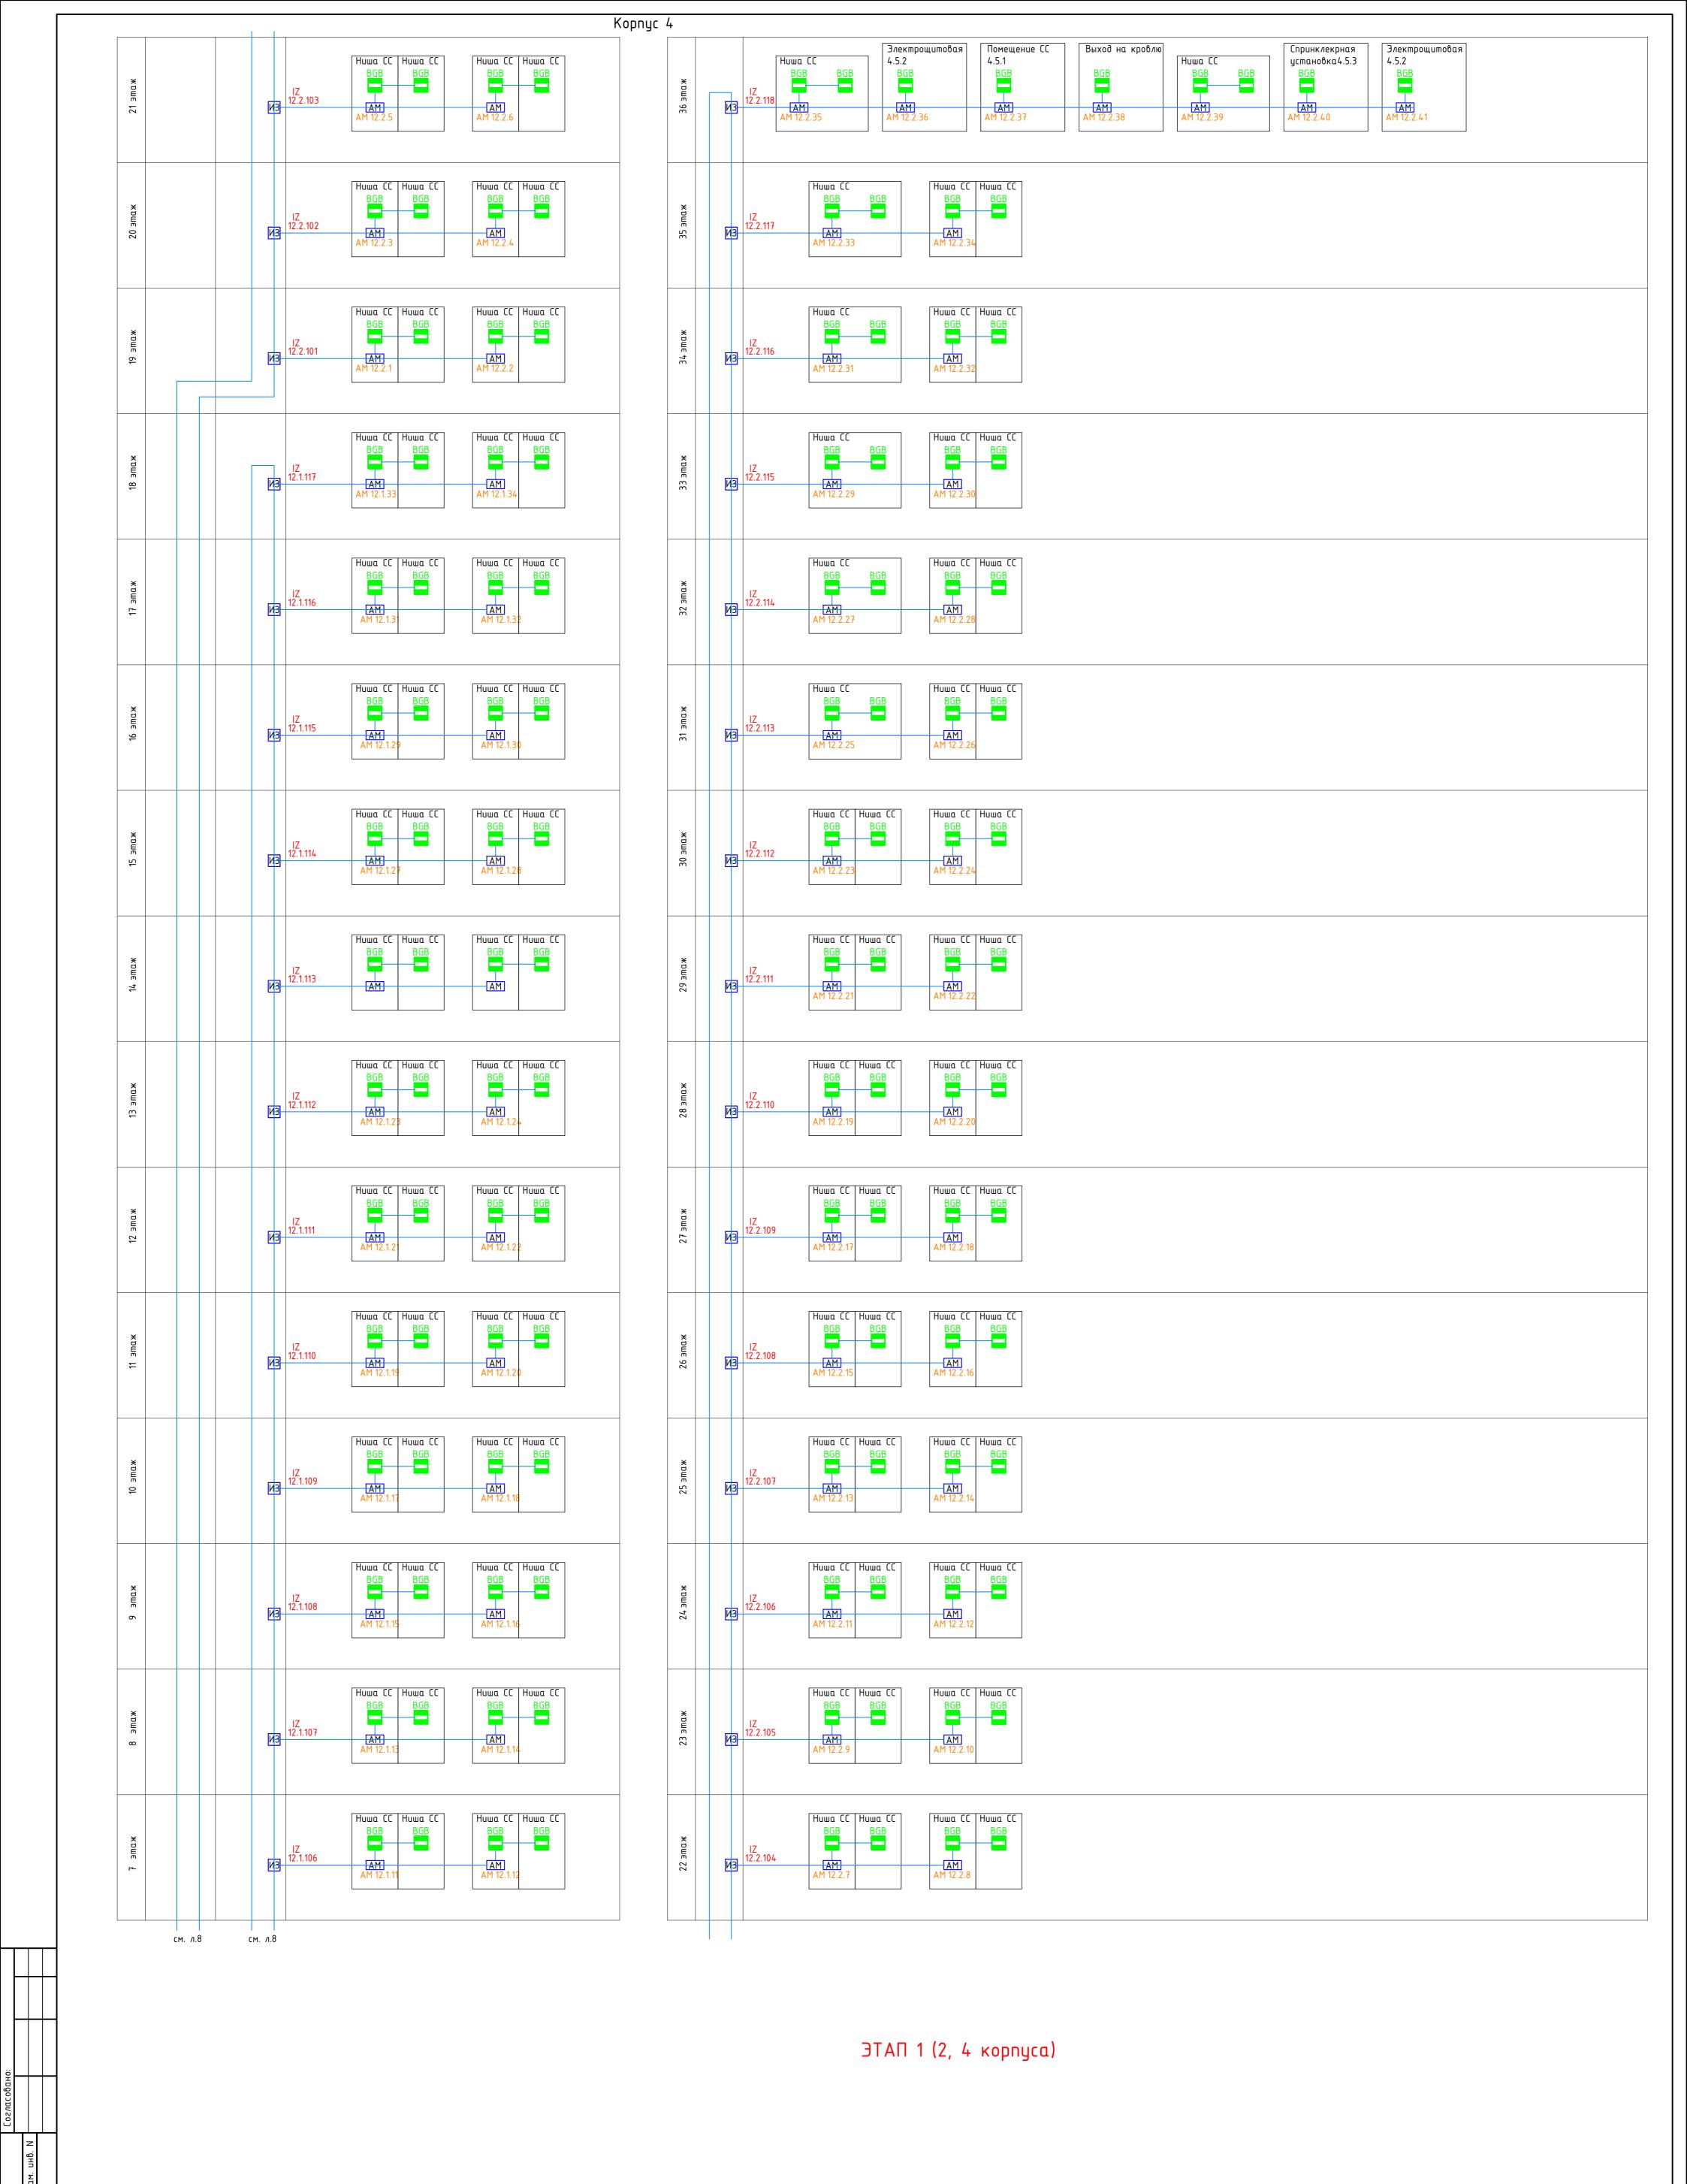

Условные обозначения:


АМ12.1.1 - адресная метка АМ-1 прот.R3


— номер устройства в шлейфе — номер шлейфа — номер ППКОП

- извещатель охранный точечный магнитоконтактный ИО-102-6

- кабель Parlan F/UTP Cat5e ZH нг(A)-FRHF 2x2x0,52

							ГКО	)-303-22-	P-COTC2
1 Изм.	- Кол.уч.	Зам. /1ист	96-25 №док.		09.25	Многофункциональный гостиничный комплен по адресу: г.Москва, проспект Мира, вл. 22:		мной авт	остоянкой
Разра	δοπαл	Злобин	1	Al-	10.24	Cucmoma ovnanno mnogovnoj	Стадия	/lucm	Листов
ГИП		Артю	ков 🥳	# /-	10.24	Система охранно-тревожной сигнализации. Жилая и офисная части. Корпуса 1-4	Р	9	
						Схема структурная охранной сигнализации. Корпус 4. Окончание.	В	ПК-пр	оект
							•	Форм	ıam A1

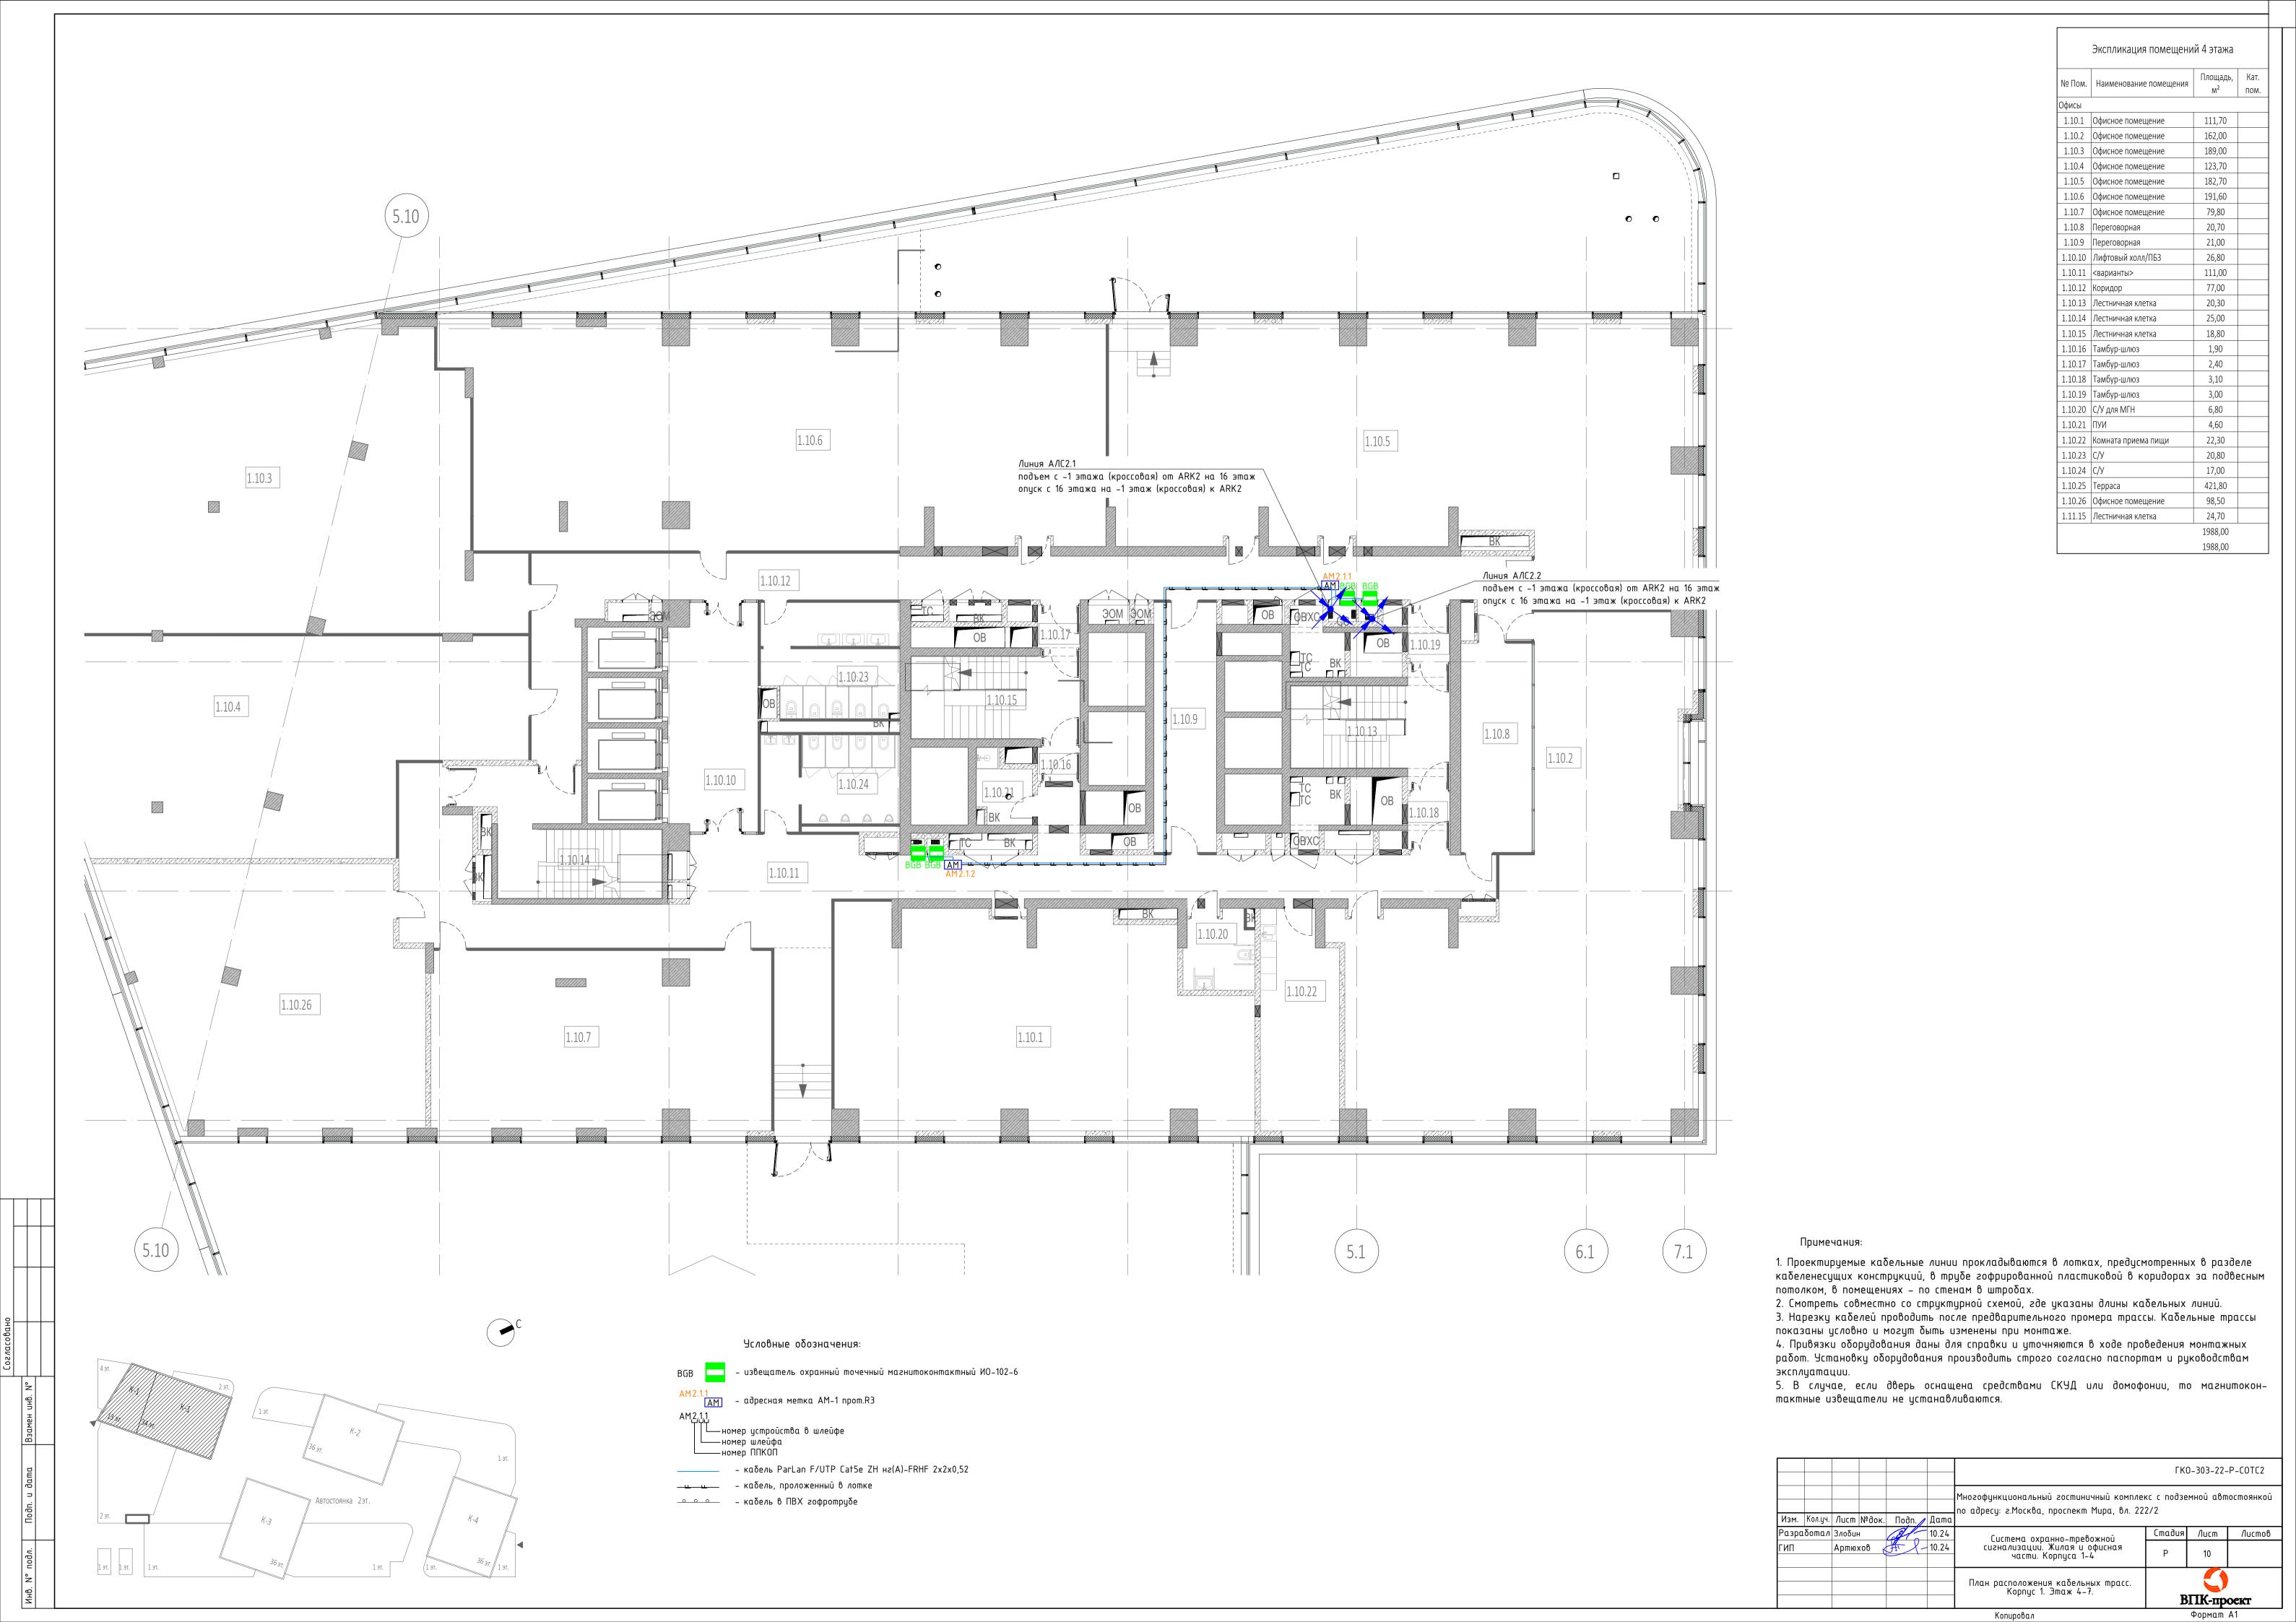

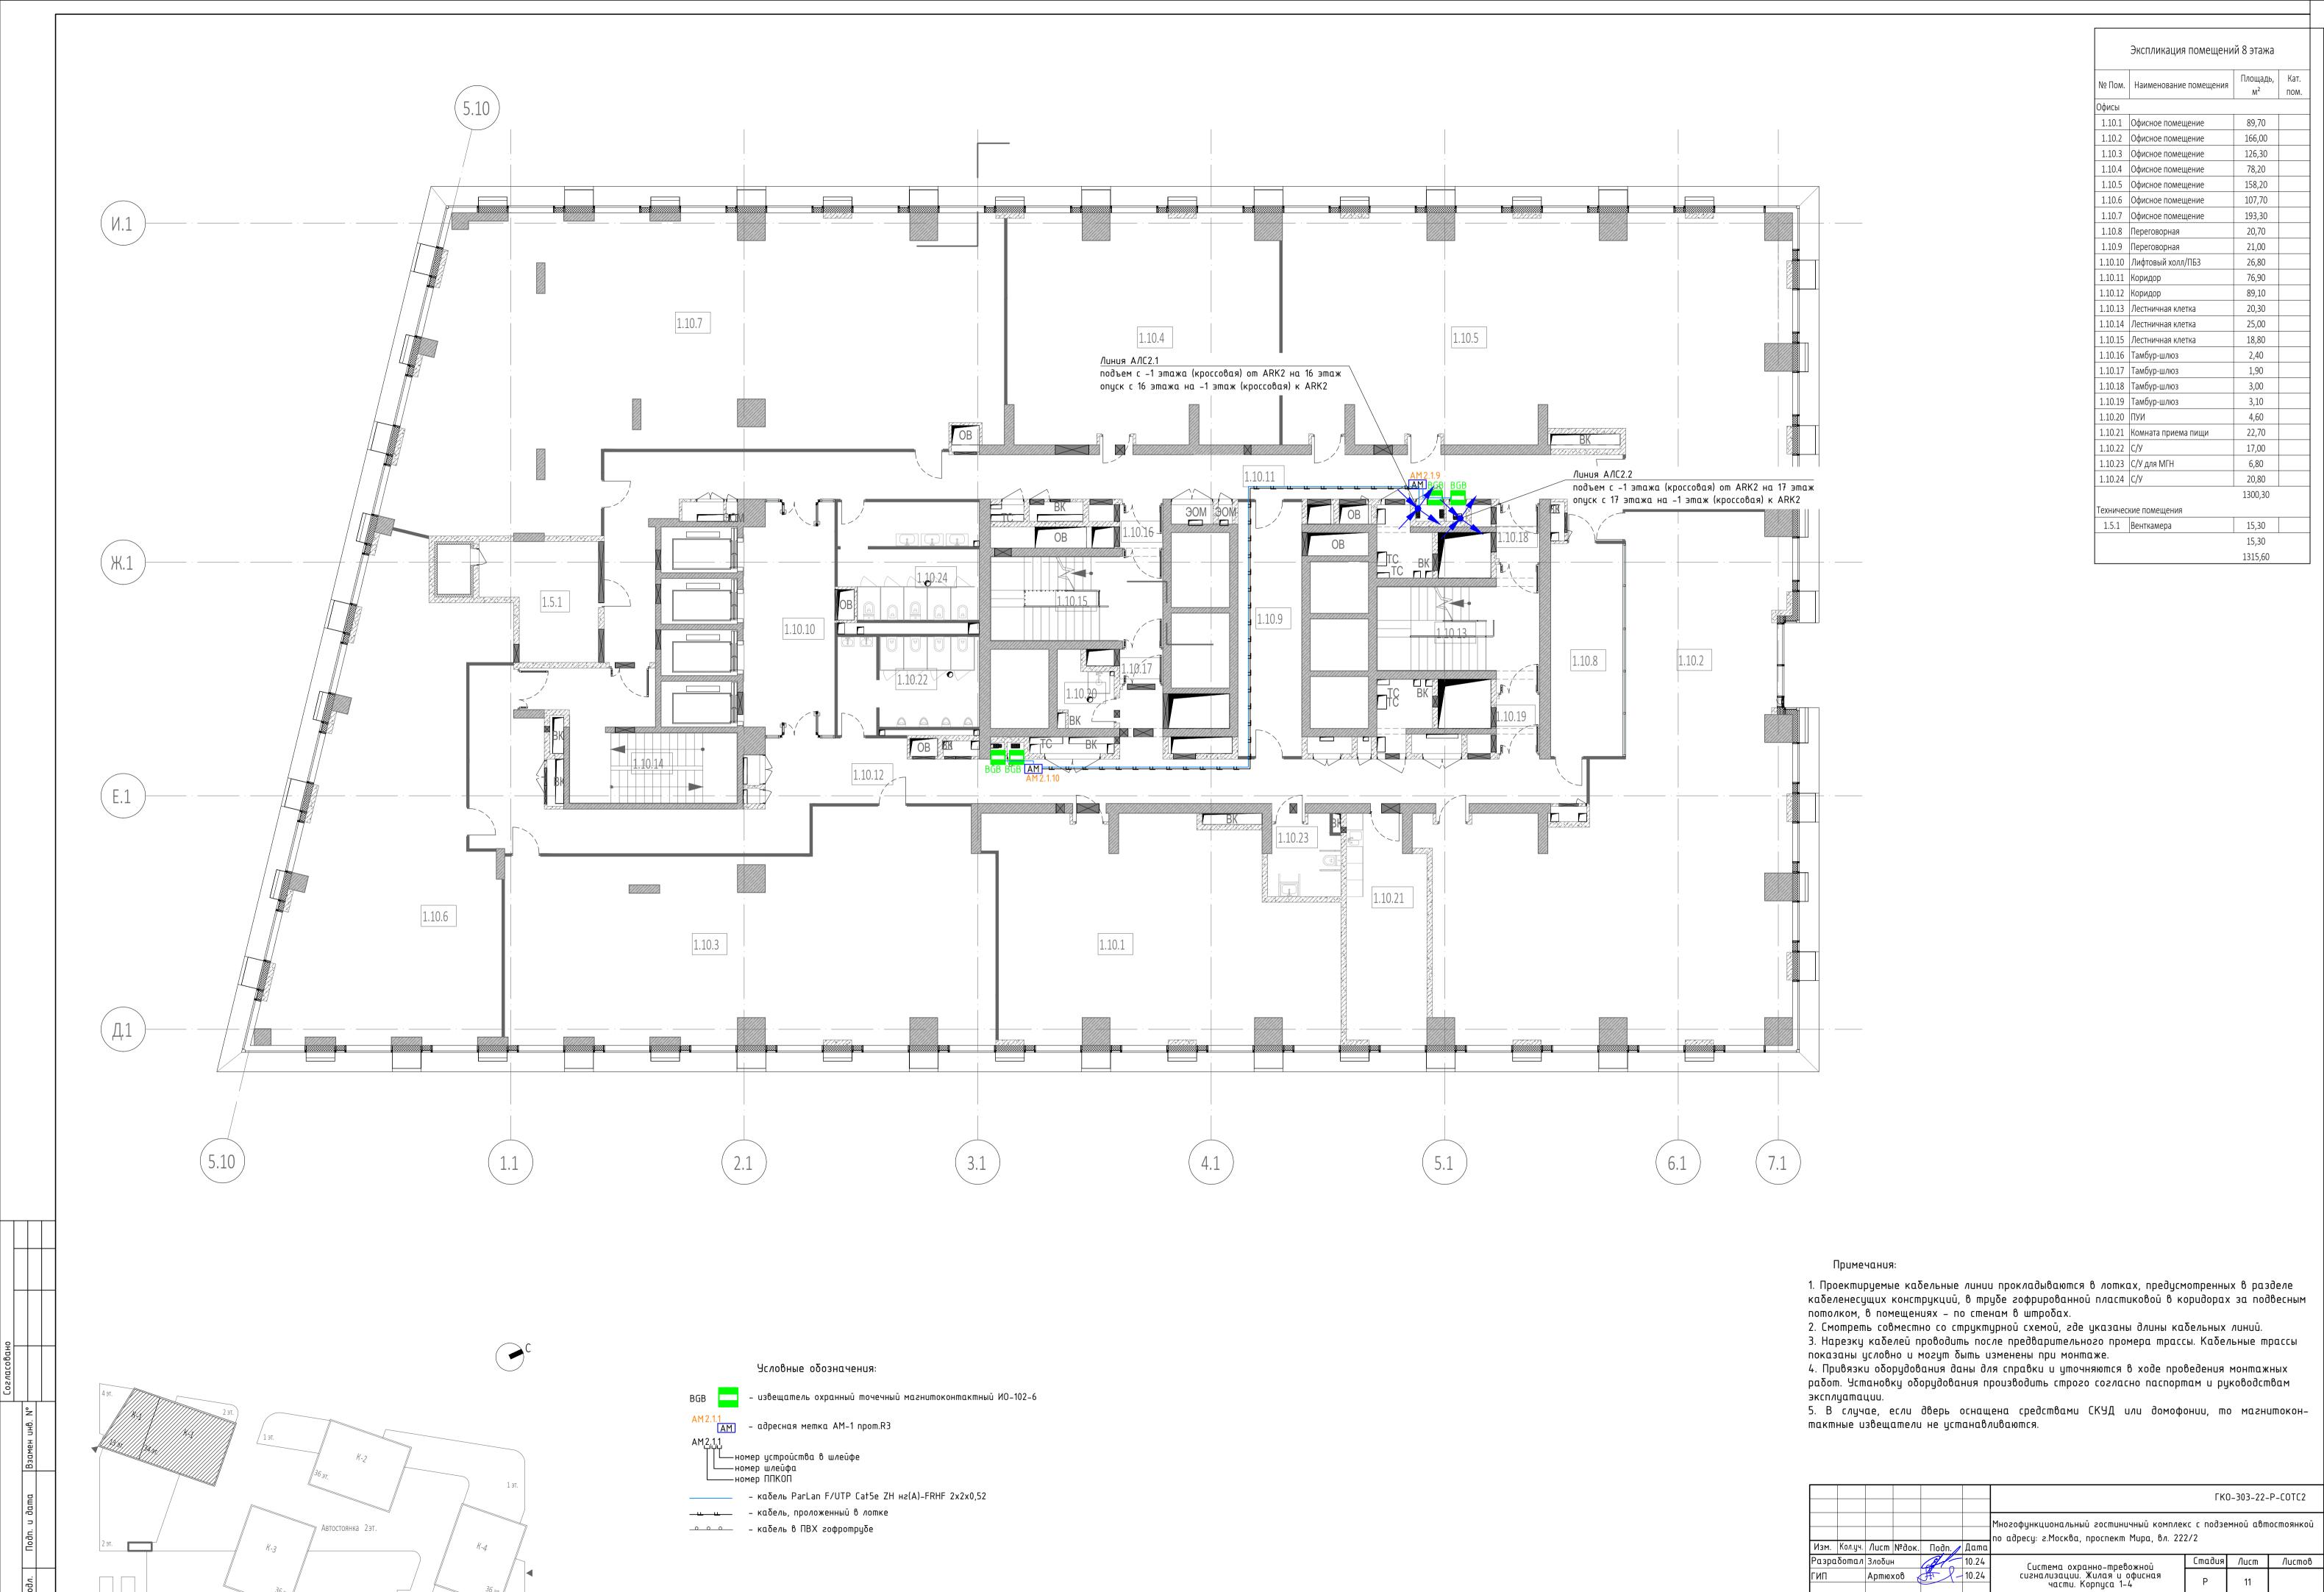


План расположения кабельных трасс. Корпус 1. Этаж 8.

Копировал

Формат А1



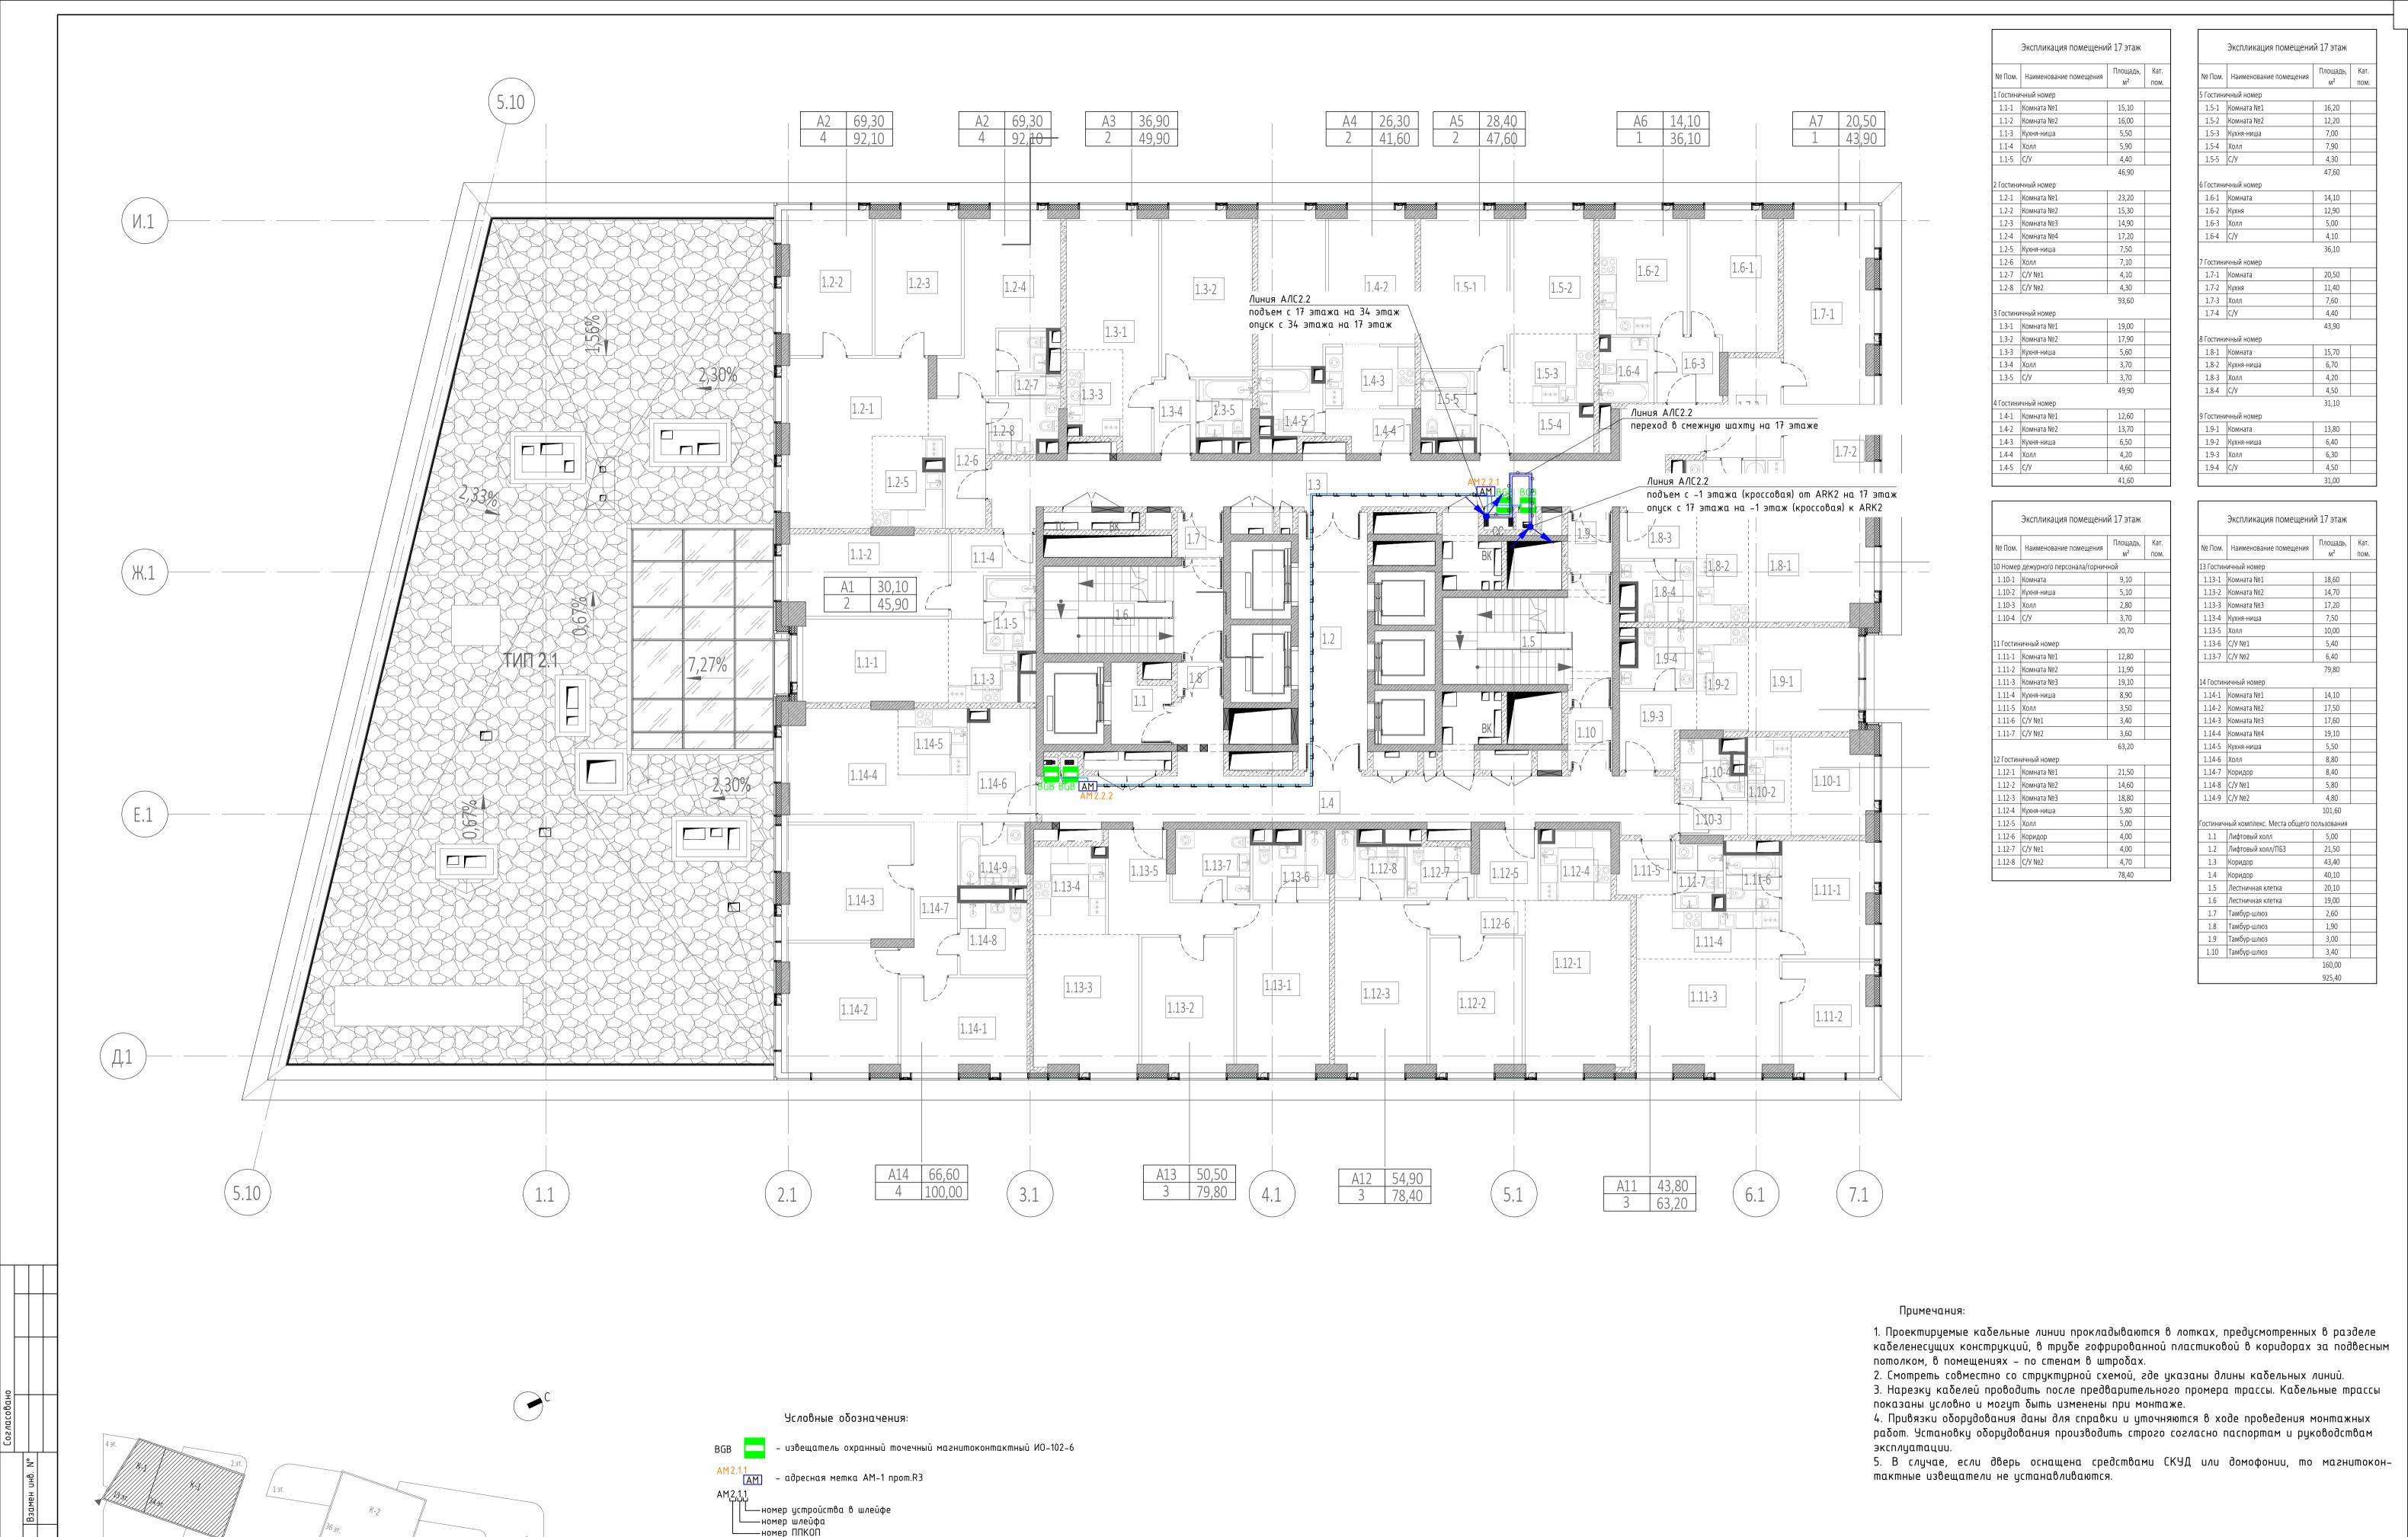

ΓK0-303-22-P-C0TC2

Стадия Лист Листов

13

ВПК-проект

Чногофункциональный гостиничный комплекс с подземной автостоянкой

о адресу: г.Москва, проспект Мира, вл. 222/2

Система охранно-тревожной сигнализации. Жилая и офисная части. Корпуса 1-4

План расположения кабельных трасс. Корпус 1. Этаж 17.

Копировал

Изм. Кол.цч. Лист №док. Подп. / Дата

Артюхов


Разработал Злобин

- кабель ParLan F/UTP Cat5e ZH нг(A)-FRHF 2x2x0,52

\_\_\_\_ - кабель в ПВХ гофротрубе

Автостоянка 2эт.



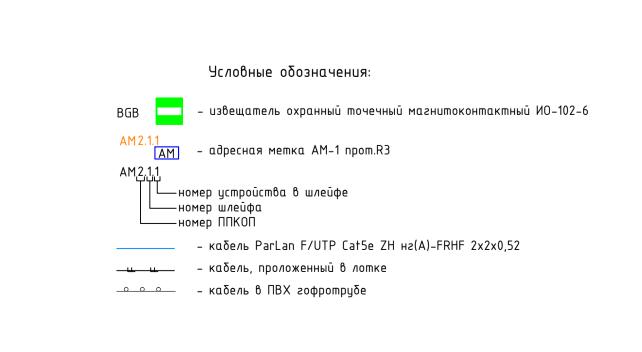



Автостоянка 2эт.

#### Экспликация помещений 33 этажа Площадь, Кат. Гостиничный номер 1.1-1 Комната №1 15,60 1.1-2 Комната №2 12,80 1.1-3 Комната №3 16,60 1.1-4 Комната №4 16,70 1.1-5 Кухня-ниша 6,20 1.1-6 Холл 10,90 1.1-7 Коридор 6,20 1.1-8 C/Y №1 3,40 1.1-9 C/У №2 3,60 92,00 2 Гостиничный номер 1.2-1 Комната №1 21,60 14,70 1.2-2 Комната №2 1.2-3 Комната №3 18,80 1.2-4 Кухня-ниша 5,90 5,10 1.2-5 Холл 1.2-6 Коридор 4,00 1.2-7 C/Y №1 4,10 1.2-8 C/У №2 4,30 78,50 3 Гостиничный номер 1.3-1 Комната №1 18,60 1.3-2 Комната №2 14,70 1.3-3 Комната №3 17,20 1.3-4 Кухня-ниша 7,50 1.3-5 Холл 10,20 1.3-6 С/У №1 5,00 1.3-7 С/У №2 5,40 78,60 1 Гостиничный номер 1.4-1 Комната №1 14,20 17,40 1.4-2 Комната №2 1.4-3 Комната №3 17,80 1.4-4 Комната №4 19,70 1.4-5 Кухня-ниша 5,80 1.4-6 Холл 9,10 1.4-7 Коридор 8,40 1.4-8 C/У №1 5,80 1.4-9 C/У №2 4,80 103,00 Гостиничный комплекс. Места общего пользования 5,20 1.1 Лифтовый холл 1.2 Лифтовый холл/ПБЗ 22,40 1.3 Коридор 37,20 1.4 Коридор 35,80 1.5 Лестничная клетка 19,30 1.6 Лестничная клетка 19,20 1.7 Тамбур-шлюз 2,70 1.8 Тамбур-шлюз 2,00 3,10 1.9 Тамбур-шлюз 146,90 499,00

- 1. Проектируемые кабельные линии прокладываются в лотках, предусмотренных в разделе кабеленесущих конструкций, в трубе гофрированной пластиковой в коридорах за подвесным потолком, в помещениях по стенам в штробах.
- 2. Смотреть совместно со структурной схемой, где указаны длины кабельных линий.
- 3. Нарезку кабелей проводить после предварительного промера трассы. Кабельные трассы показаны условно и могут быть изменены при монтаже.
- 4. Привязки оборудования даны для справки и уточняются в ходе проведения монтажных работ. Установку оборудования производить строго согласно паспортам и руководствам эксплиятания
- 5. В случае, если дверь оснащена средствами СКУД или домофонии, то магнитокон-тактные извещатели не устанавливаются.

							ГКО	)-303-22-	P-COTC2
Изм.	Кол.уч.	Лист	№док.	Подп. //		Многофункциональный гостиничный компле по адресу: г.Москва, проспект Мира, вл. 22		мной авт	остоянкой
Разра	ботал	Злобин	+	Al	10.24	Система оуранно-тревожной	Стадия	/lucm	Листов
ГИП		Артю	хов (	# /-	10.24	Система охранно-тревожной сигнализации. Жилая и офисная части. Корпуса 1-4	Р	14	
						План расположения кабельных трасс. Корпус 1. Этаж 18–33.	В	ПК-пр	оект

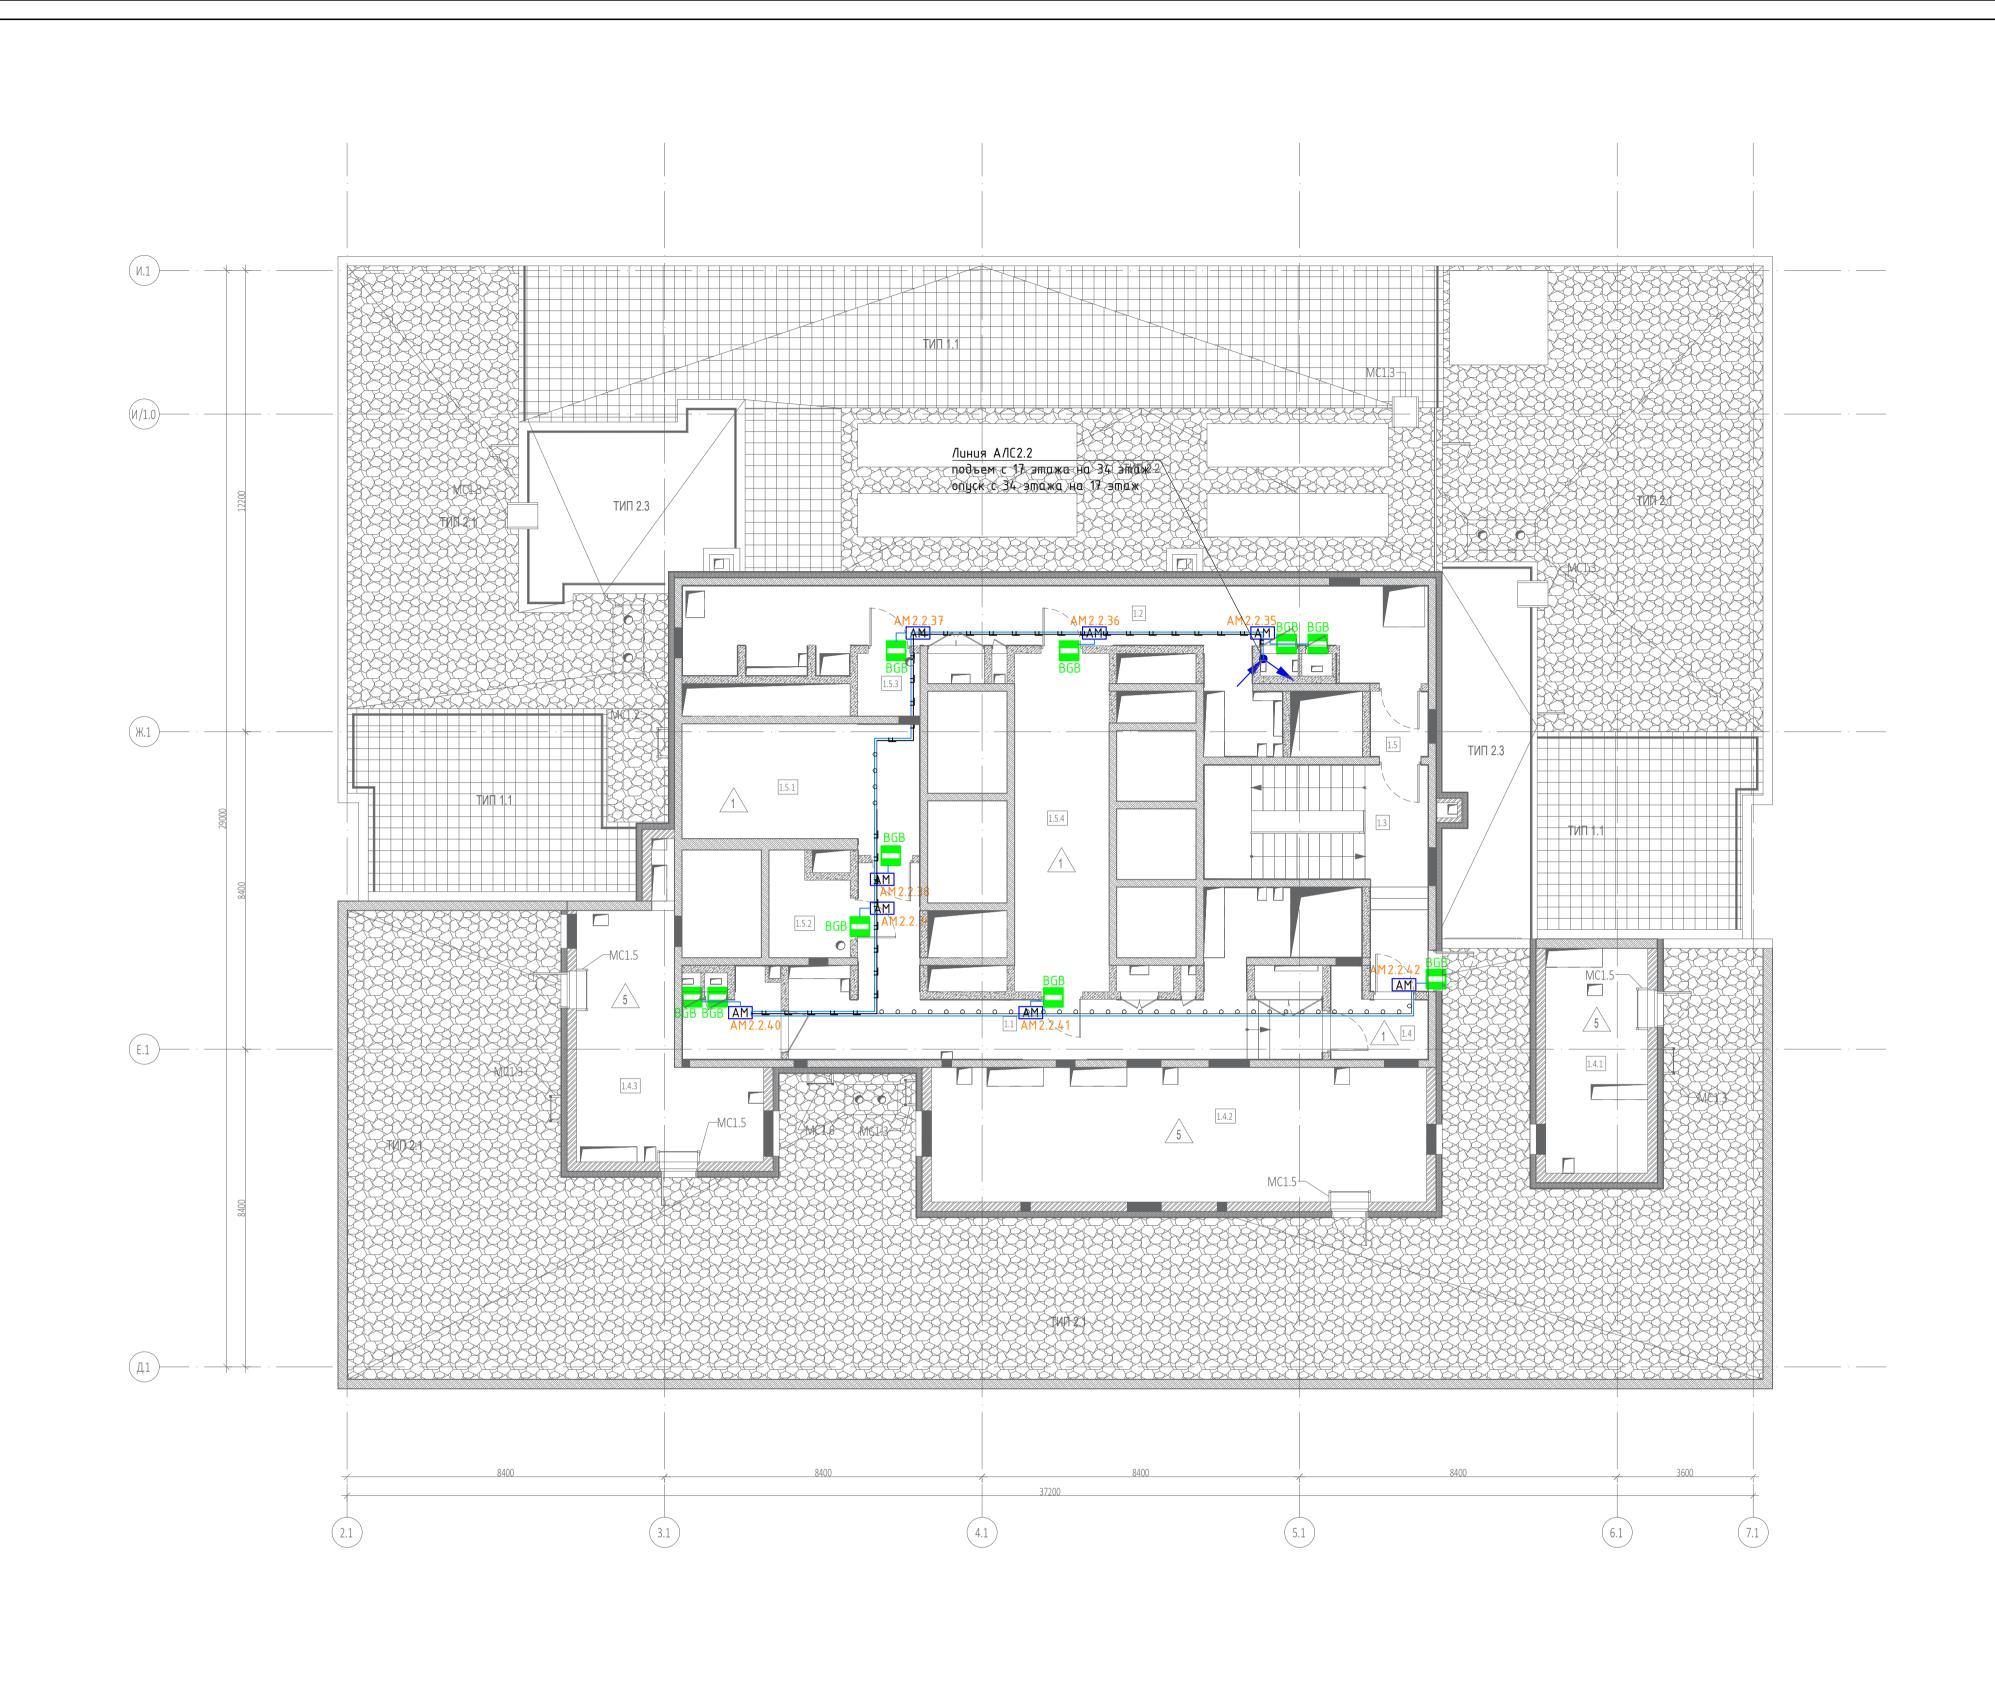

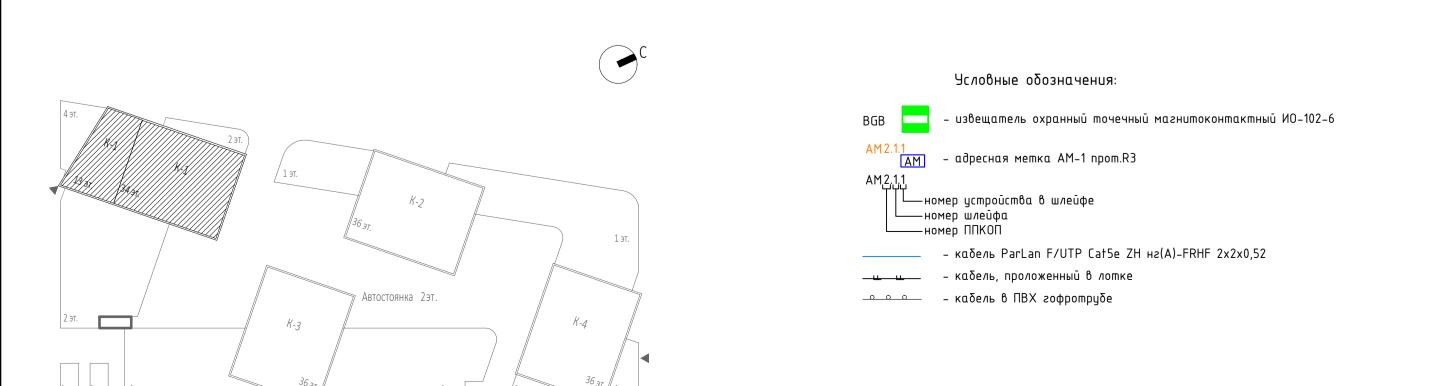

### Экспликация помещений 34 техэтажа Площадь, Кат. Гостиничный комплекс. Места общего пользования 1.1 Коридор 38,40 41,50 1.2 Коридор 1.3 Лестничная клетка 22,30 4,70 1.4 Тамбур-шлюз 2,60 1.5 Тамбур-шлюз 109,50 Гехнические помещения 19,80 B3 1.5.1 Помещение СС Помещение для размещения 1.5.2 узлов управления 5,20 спринклкрной установки Помещение для размещения 1.5.3 узлов управления 2,70 спринклкрной установки 22,40 B3 1.5.4 Электрощитовая 50,10 Техническое пространство Пространство для прокладки 16,10 1.4.2 46,60 1.4.3 24,30 87,00 246,60

- 1. Проектируемые кабельные линии прокладываются в лотках, предусмотренных в разделе кабеленесущих конструкций, в трубе гофрированной пластиковой в коридорах за подвесным потолком, в помещениях по стенам в штробах.
- 2. Смотреть совместно со структурной схемой, где указаны длины кабельных линий.
- 3. Нарезку кабелей проводить после предварительного промера трассы. Кабельные трассы показаны условно и могут быть изменены при монтаже.
- 4. Привязки оборудования даны для справки и уточняются в ходе проведения монтажных работ. Установку оборудования производить строго согласно паспортам и руководствам эксплиатации.
- 5. В случае, если дверь оснащена средствами СКУД или домофонии, то магнитоконтактные извещатели не устанавливаются.

							ГКО	0-303-22-	-P-COTC2
Изм.	Кол.уч.	Лucm	№док.	Подп. //		Многофункциональный гостиничный комплен по адресу: г.Москва, проспект Мира, вл. 22		мной авт	остоянкой
Разра	ιδοπαл	Злобин	4	3-1-	10.24	Cucmena ovnanno mnegovnoj	Стадия	/lucm	Листов
ГИП		Артю	ков	# 1-	10.24	Система охранно-тревожной сигнализации. Жилая и офисная части. Корпуса 1-4	Р	15	
						План расположения кабельных трасс. Корпус 1. Этаж 34.	В	ПК-пр	оект



Пом.	Наименование помещения	Площадь, м²	Кат.	№ Пом.	Наименование помещения	Площадь, м²	Кат
СТИНИ	  чный номер	IVI	пом.	9 Гостини	 ичный номер	M	ПОМ
1.1	Комната	12,70		2.9.1	Комната	14,90	
1.2	Кухня-ниша	6,90		2.9.2	Кухня-ниша	7,50	
1.3	Холл	4,60		2.9.3	Холл	4,00	
1.4	С/У	5,60		2.9.4	C/Y	4,50	
	-7-	29,80			-7-	30,90	
стини	ічный номер			10 Гостин	ничный номер	/	
2.1	Комната №1	20,70			Комната	14,40	
2.2	Комната №2	14,00		2.10.2	Кухня-ниша	6,80	
2.3	Кухня	13,10		2.10.3	Холл	6,20	
2.4	Холл	7,70		2.10.4	С/У	4,90	
2.5	С/У №1	4,40				32,30	
2.6	С/У №2	1,90		11 Гостин	ничный номер		
		61,80		2.11.1	Комната	7,70	
стини	ічный номер			2.11.2	Кухня-ниша	5,80	
3.1	Комната	8,20		2.11.3	Холл	2,60	
3.2	Кухня-ниша	6,00		2.11.4	С/У	3,80	
3.3	Холл	4,50				19,90	
3.4	С/У	5,30		12 Гостин	ничный номер		
		24,00		2.12.1	Комната №1	12,30	
стини	ічный номер			2.12.2	Комната №2	11,90	
4.1	Комната №1	17,20		2.12.3	Комната №3	19,00	
4.2	Комната №2	17,10		2.12.4	Кухня-ниша	8,90	
4.3	Кухня-ниша	6,50		2.12.5	Холл	3,90	
4.4	Холл	4,60		2.12.6	C/Y Nº1	3,40	
4.5	С/У	3,50		2.12.7	C/Y №2	2,70	
		48,90				62,10	
стини	ічный номер			13 Гостин	ничный номер		
5.1	Комната №1	10,80		2.13.1	Комната №1	14,70	
5.2	Комната №2	13,50		2.13.2	Комната №2	17,00	
5.3	Кухня-ниша	6,30		2.13.3	Кухня	18,40	
5.4	Холл	4,60		2.13.4	Холл	11,40	
5.5	С/У	5,90		2.13.5	С/У №1	3,70	
		41,10		2.13.6	С/У №2	5,40	
	ічный номер					70,60	
6.1	Комната №1	15,90			ничный номер		
6.2	Комната №2	14,40			Комната №1	12,90	
6.3	Кухня-ниша	4,80		2.14.2	Комната №2	15,60	
6.4	Холл	7,80		2.14.3	Кухня-ниша	5,10	
6.5	С/У	4,30		2.14.4	Холл	8,50	
		47,20		2.14.5	С/У	4,30	
	ıчный номер 					46,40	
7.1	Комната	13,80			ничный номер		
7.2	Кухня	12,30			Комната №1	11,30	
7.3	Холл	5,20		2.15.2	Комната №2	11,30	
7.4	С/У	4,40		2.15.3	Кухня-ниша	5,50	
		35,70		2.15.4	Холл	5,10	
	ічный номер	20.66		2.15.5	С/У	5,10	
8.1	Комната	20,60		4.6.5		38,30	
8.2	Кухня	10,20			ничный номер	40.15	
8.3	Холл	7,50			Комната №1	19,10	
8.4	С/У	5,00		2.16.2	Комната №2	16,50	
		43,30			Кухня	11,80	
				2.16.4	Холл	9,00	
				2.16.5	С/У	4,70	

Экспликация помещений 18 этаж

7 Гостиничный номер 2.17.1 Комната

2.17.2 Кухня-ниша

18 Гостиничный номер 2.18.1 Комната

2.18.2 Кухня-ниша

2.1 Лестница2.2 Лестница

2.3 Тамбур-шлюз

2.4 Тамбур-шлюз

2.5 Тамбур-шлюз

2.6 Тамбур-шлюз

2.7 Лифтовый холл

2.9 Коридор

2.10 Коридор

2.8 Лифтовый холл/ПБЗ

Гостиничный комплекс места общего пользования

2.18.3 Холл

2.18.4 С/У

2.17.3 Холл

2.17.4 C/Y

Площадь, Кат.

5,80

5,00

5,40

5,00 21,20

12,10

6,30 5,80

5,50

29,70

19,20

17,60

2,90

2,80

2,60

1,90

5,00

21,20

46,40

44,60

164,20 908,50


# Примечания:

- 1. Проектируемые кабельные линии прокладываются в лотках, предусмотренных в разделе кабеленесущих конструкций, в трубе гофрированной пластиковой в коридорах за подвесным потолком, в помещениях по стенам в штробах.
- 2. Смотреть совместно со структурной схемой, где указаны длины кабельных линий.
- 3. Нарезку кабелей проводить после предварительного промера трассы. Кабельные трассы показаны условно и могут быть изменены при монтаже.
- 4. Привязки оборудования даны для справки и уточняются в ходе проведения монтажных работ. Установку оборудования производить строго согласно паспортам и руководствам эксплиятания
- 5. В случае, если дверь оснащена средствами СКУД или домофонии, то магнитоконтактные извещатели не устанавливаются.

							ГКО	0-303-22-	-P-COTC2
Изм.	Кол.уч.	Лucm	№док.	Подп. /	Дата	Многофункциональный гостиничный комплен по адресу: г.Москва, проспект Мира, вл. 22:		мной авт	постоянкой
Разрс	ιδοπαл	Злобин	Н	all	10.24	Система охранно-тревожной	Стадия	Лист	Листов
ГИП		Артю	хов 🥳	# /-	10.24	Система охранно-тревожной сигнализации. Жилая и офисная части. Корпуса 1-4	Р	16	
						План расположения кабельных трасс. Корпус 2. Этаж 2-18.	В	ПК-пр	оект

Копировал

Формат А1

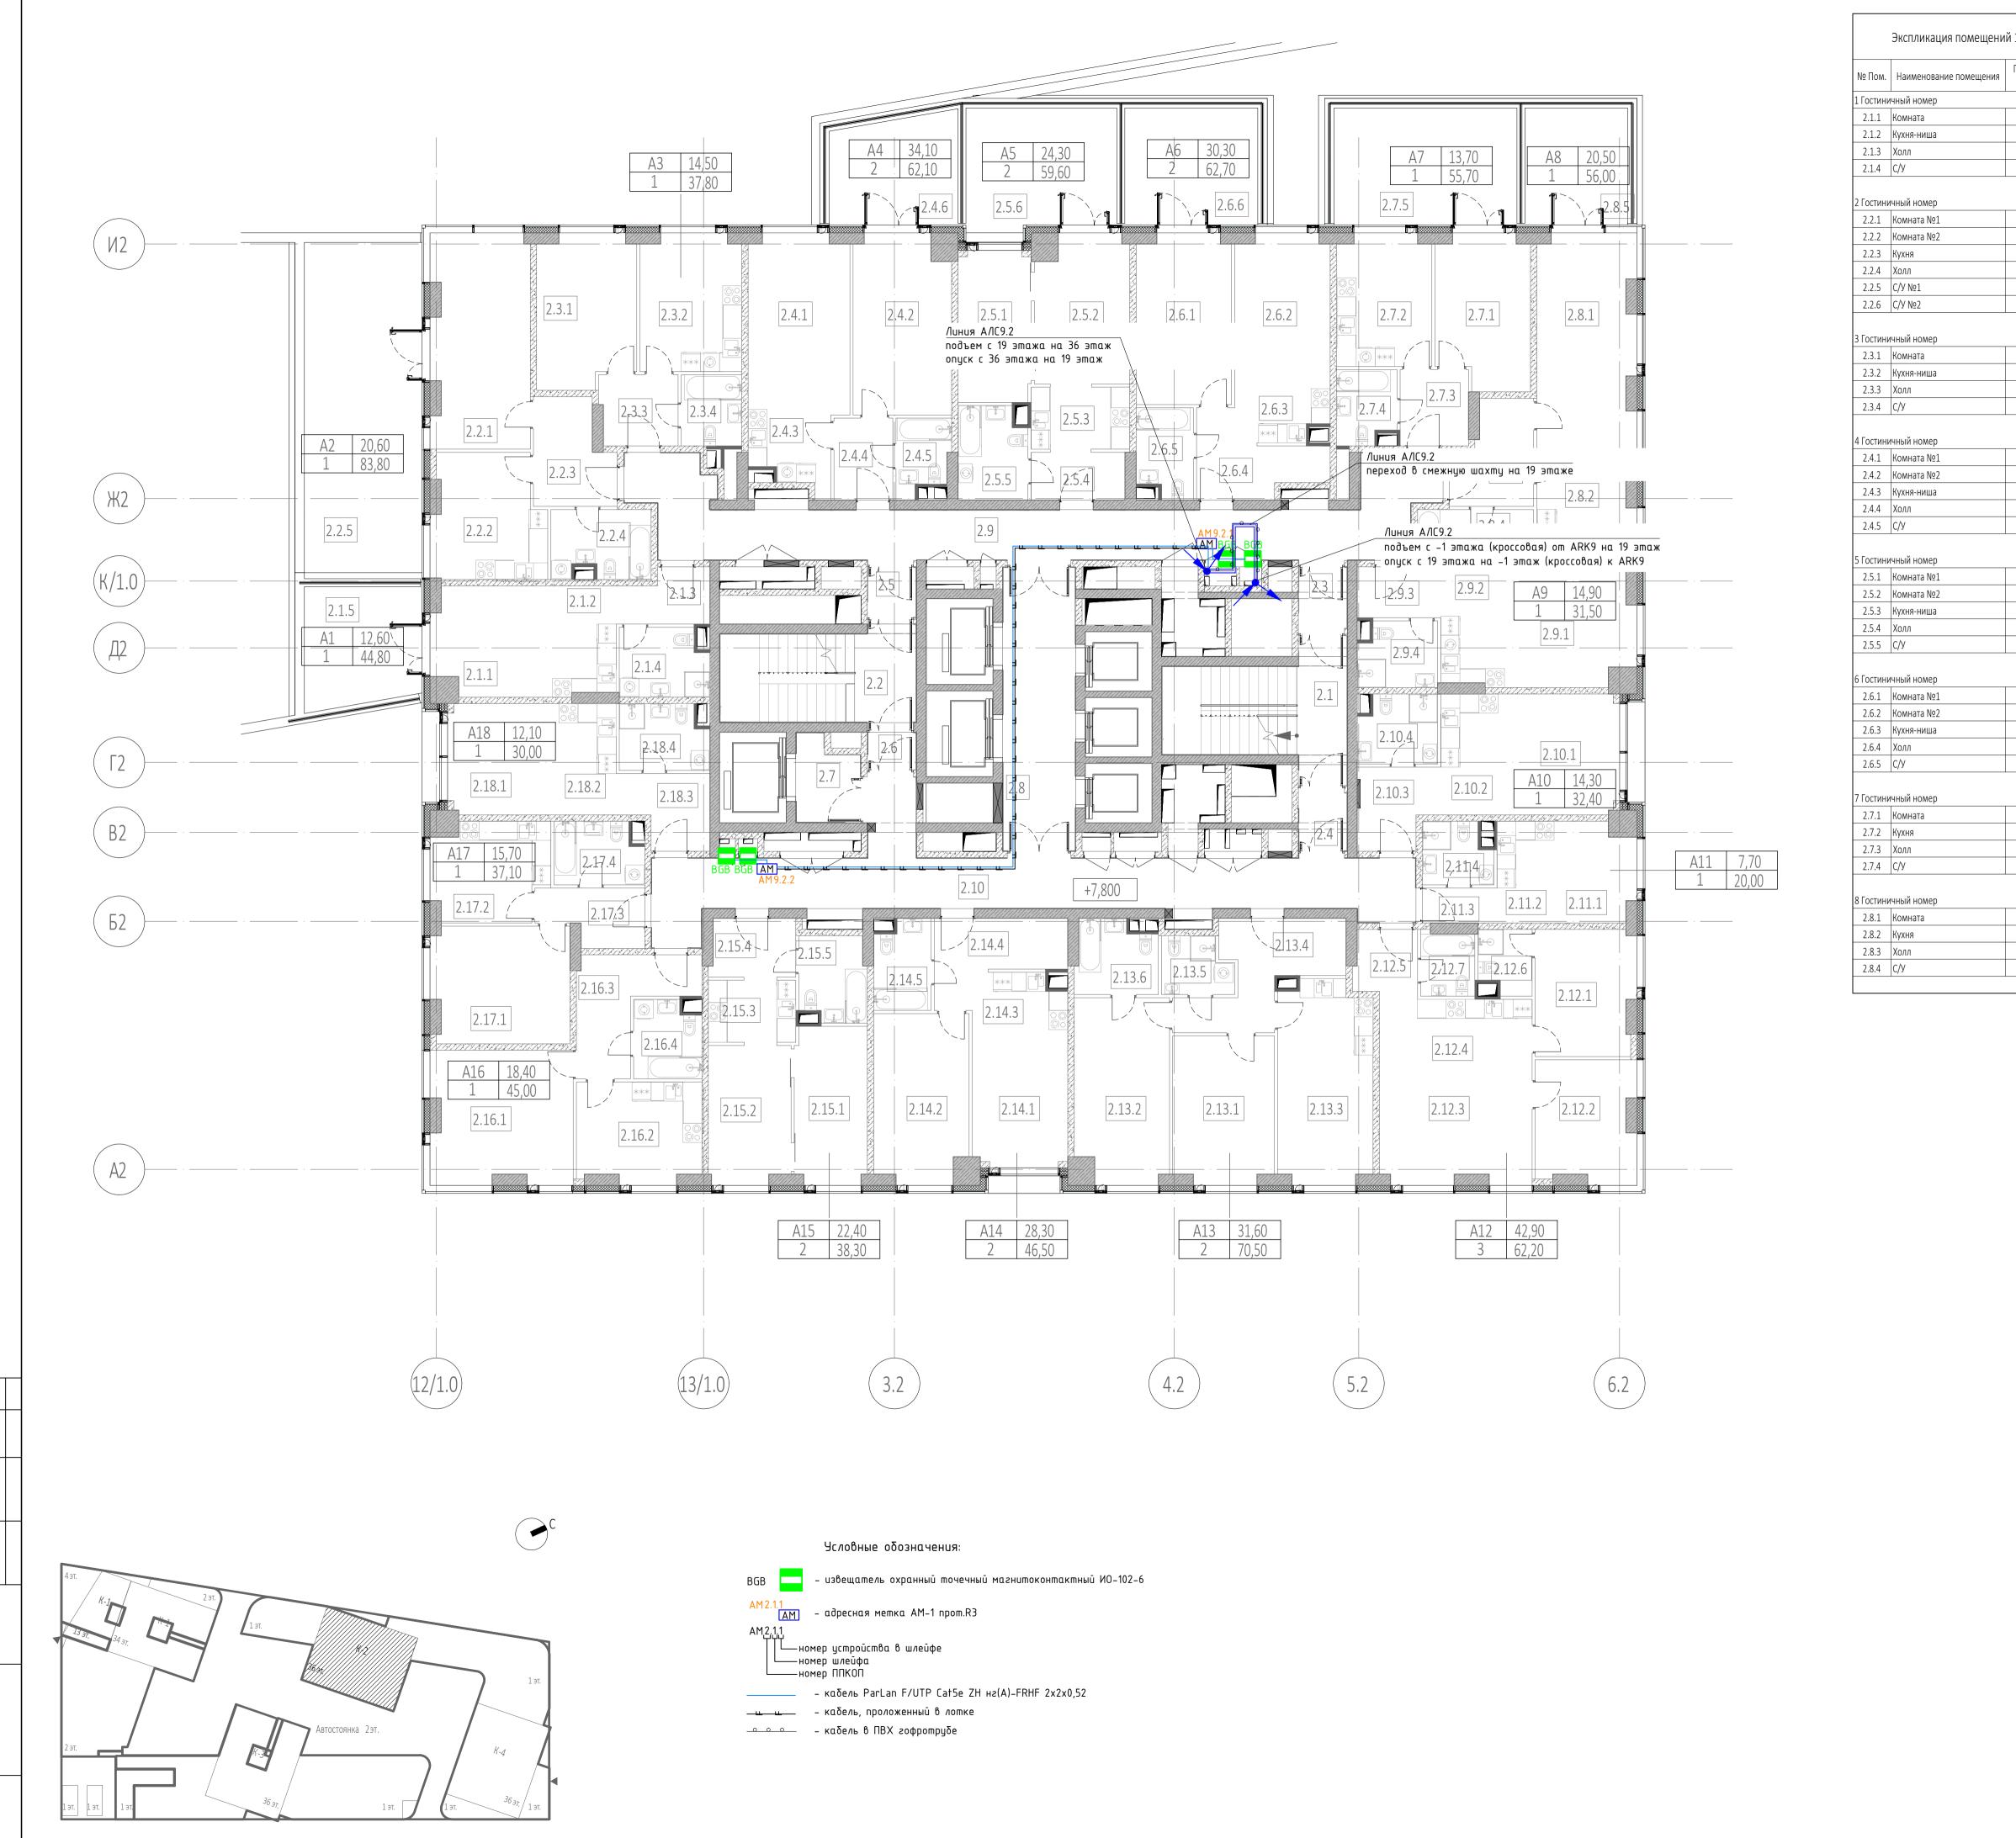


							Γ
? Пом.	Наименование помещения	Площадь, м²	Кат. пом.	№ Пом.	Наименование помещения	Площадь, м²	
остини	чный номер			9 Гостини	ичный номер		_
2.1.1	Комната	12,70		2.9.1	Комната	14,90	
2.1.2	Кухня-ниша	6,90		2.9.2	Кухня-ниша	7,50	
2.1.3	Холл	4,60		2.9.3	Холл	4,00	ľ
2.1.4	С/У	5,60		2.9.4	С/У	4,90	
		29,80				31,30	_
остини	ічный номер			10 Гостин	ничный номер		
2.2.1	Комната №1	20,70		2.10.1	Комната	14,40	ſ
2.2.2	Комната №2	14,00		2.10.2	Кухня-ниша	6,80	ŀ
2.2.3	Кухня	13,10		2.10.3	Холл	6,20	Ī
2.2.4	Холл	7,70		2.10.4	С/У	4,90	
2.2.5	C/У №1	4,40				32,30	١
2.2.6	C/У №2	1,90		11 Номер	о дежурного персонала/горнич		
		61,80		2.11.1	Комната	7,70	
остини	ічный номер			2.11.2	Кухня-ниша	5,80	
2.3.1	Комната	8,20		2.11.3	Холл	2,60	r
2.3.2	Кухня-ниша	6,00		2.11.4	С/У	3,80	r
2.3.3	Холл	4,50				19,90	_
2.3.4	С/У	5,30		12 Гостин	ничный номер	/	
	-7.5	24,00		2.12.1	Комната №1	12,30	
остини	ıчный номер	,		2.12.2	Комната №2	11,90	r
2.4.1	Комната №1	17,20		2.12.3	Комната №3	19,00	H
2.4.2	Комната №2	17,10		2.12.4	Кухня-ниша	8,90	H
2.4.3	Кухня-ниша	6,50		2.12.5	Холл	3,90	H
2.4.4	Холл	4,60		2.12.6	C/Y №1	2,70	H
2.4.5	С/У	3,50		2.12.7	C/Y №2	3,40	H
2.7.5	[6] 3	48,90		2.12.7	C/ 3 N=2	62,10	L
OCTIVIU	ичный номер	40,30		12 Гости	ничный номер	02,10	
остини 2.5.1	тчный номер Комната №1	10,80		2.13.1	Комната №1	14,70	Г
					Комната №2		H
2.5.2	Комната №2	13,50		2.13.2		17,00	H
2.5.3	Кухня-ниша	6,30		2.13.3	Кухня	18,40	H
2.5.4	Холл	4,60		2.13.4	Холл	11,40	H
2.5.5	С/У	5,90		2.13.5	C/Y №1	3,70	ŀ
	u.	41,10		2.13.6	C/Y №2	5,40	L
	иный номер Г					70,60	
2.6.1	Комната №1	15,90			ничный номер Т		Г
2.6.2	Комната №2	14,40		2.14.1	Комната №1	12,90	L
2.6.3	Кухня-ниша	4,80		2.14.2	Комната №2	15,60	L
2.6.4	Холл	7,80		2.14.3	Кухня-ниша	5,10	L
2.6.5	С/У	4,30		2.14.4	Холл	8,50	L
		47,20		2.14.5	С/У	4,30	
остини	ічный номер					46,40	
2.7.1	Комната	13,80		15 Гостин	ничный номер	,	
2.7.2	Кухня	12,30		2.15.1	Комната №1	11,30	L
2.7.3	Холл	5,20		2.15.2	Комната №2	11,30	L
2.7.4	С/У	4,40		2.15.3	Кухня-ниша	5,50	L
		35,70		2.15.4	Холл	5,10	
остини	ічный номер			2.15.5	С/У	5,10	
2.8.1	Комната	20,60				38,30	
2.8.2	Кухня	10,20		16 Гостин	ничный номер		
2.8.3	Холл	7,50		2.16.1	Комната №1	18,30	
2.8.4	С/У	5,00		2.16.2	Комната №2	16,00	
		43,30		2.16.3	Кухня	12,40	T
		· · · · · · · · · · · · · · · · · · ·		2.16.4	Холл	11,30	F
				2.16.5	С/У	4,70	H
				/ / / / /			

№ Пом.	Наименование помещения	Площадь, м²	Кат. пом.
L7 Гостин	ничный номер		
2.17.1	Комната №1	11,50	
2.17.2	Комната №2	11,90	
2.17.3	Кухня-ниша	9,20	
2.17.4	Холл	5,50	
2.17.5	Гардеробная	7,00	
2.17.6	С/У	5,60	
		50,70	
остинич	ный комплекс места общего по	ользования	
2.1	Лестница	19,20	
2.2	Лестница	17,60	
2.3	Тамбур-шлюз	2,90	
2.4	Тамбур-шлюз	2,80	
2.5	Тамбур-шлюз	2,60	
2.6	Тамбур-шлюз	1,90	
2.7	Лифтовый холл	5,00	
2.8	Лифтовый холл/ПБЗ	21,20	
2.9	Коридор	46,40	
2.10	Коридор	44,60	
		164,20	
		910,30	

- 1. Проектируемые кабельные линии прокладываются в лотках, предусмотренных в разделе кабеленесущих конструкций, в трубе гофрированной пластиковой в коридорах за подвесным потолком, в помещениях по стенам в штробах.
- 2. Смотреть совместно со структурной схемой, где указаны длины кабельных линий.
- 3. Нарезку кабелей проводить после предварительного промера трассы. Кабельные трассы показаны условно и могут быть изменены при монтаже.
- 4. Привязки оборудования даны для справки и уточняются в ходе проведения монтажных работ. Установку оборудования производить строго согласно паспортам и руководствам эксплиатации.
- 5. В случае, если дверь оснащена средствами СКУД или домофонии, то магнитоконтактные извещатели не устанавливаются.

							ГКО	0-303-22-	P-COTC2
Изм.	Кол.уч.	Лист	№док.	Подп. //	Лата	Многофункциональный гостиничный компле по адресу: г.Москва, проспект Мира, вл. 22		мной авт	остоянкой
	бошал			(B)	10.24		Стадия	/lucm	Листов
ГИП		Артю	ков (	# ?-	10.24	Система охранно-тревожной сигнализации. Жилая и офисная части. Корпуса 1-4	Р	17	
						План расположения кабельных трасс. Корпус 2. Этаж 19.	В	ПК-пр	оект



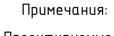

1. Проектируемые кабельные линии прокладываются в лотках, предусмотренных в разделе кабеленесущих конструкций, в трубе гофрированной пластиковой в коридорах за подвесным потолком, в помещениях – по стенам в штробах.

Экспликация помещений 35 этажа

Гостиничный номер

2.1.1 Комната №1

2.1.2 Комната №2

2.1.3 Комната №3

2.1.4 Кухня-ниша

2.1.5 Холл 2.1.6 С/У №1

2.1.7 C/У №2

2 Гостиничный номер

2.2.1 Комната №1

2.2.2 Комната №2 2.2.3 Комната №3

2.2.4 Комната №4

2.2.5 Кухня-ниша

2.2.7 Гардеробная

2.2.6 Холл

2.2.8 C/У №1

2.2.9 C/У №2

2.2.10 Teppaca

2.1 Лестница

2.2 Лестница

2.3 Тамбур-шлюз

2.4 Тамбур-шлюз

2.5 Тамбур-шлюз

2.6 Тамбур-шлюз

2.9 Коридор

2.10 Коридор

2.7 Лифтовый холл

2.8 Лифтовый холл/ПБЗ

ехническое пространство

2.4.1

2.4.2

коммуникаций

Гостиничный комплекс места общего пользования

Площадь, Кат.

20,60

11,60

14,50

9,00 9,70

4,30

2,80 72,50

15,40

17,90

21,50 42,50

7,00 5,90

2,10

4,30

3,70

23,70

144,00

17,70

25,10

2,70

1,90

2,90

1,90 4,70

22,10

30,70

31,60

141,30

21,90

40,90 398,70

- 2. Смотреть совместно со структурной схемой, где указаны длины кабельных линий. 3. Нарезку кабелей проводить после предварительного промера трассы. Кабельные трассы
- показаны условно и могут быть изменены при монтаже. 4. Привязки оборудования даны для справки и уточняются в ходе проведения монтажных работ. Установку оборудования производить строго согласно паспортам и руководствам
- 5. В случае, если дверь оснащена средствами СКУД или домофонии, то магнитоконтактные извещатели не устанавливаются.

ΓK0-303-22-P-C0TC2 Многофункциональный гостиничный комплекс с подземной автостоянкой о адресу: г.Москва, проспект Мира, вл. 222/2 Изм. Кол.уч. Лист №док. Подп. // Дата Разработал Злобин Стадия Лист Листов Система охранно-тревожной сигнализации. Жилая и офисная части. Корпуса 1-4 Артюхов 18 План расположения кабельных трасс. Корпус 2. Этаж 20-35. ВПК-проект


Копировал


Условные обозначения:

BGB — извещатель охранный точечный магнитоконтактный ИО-102-6

АМ 2.1.1 — АМ — адресная метка АМ—1 прот.R3 — номер устройства в шлейфе

L номер шлеūфа — номер ППКОП – кαδель ParLan F/UTP Cat5e ZH нг(A)–FRHF 2x2x0,52

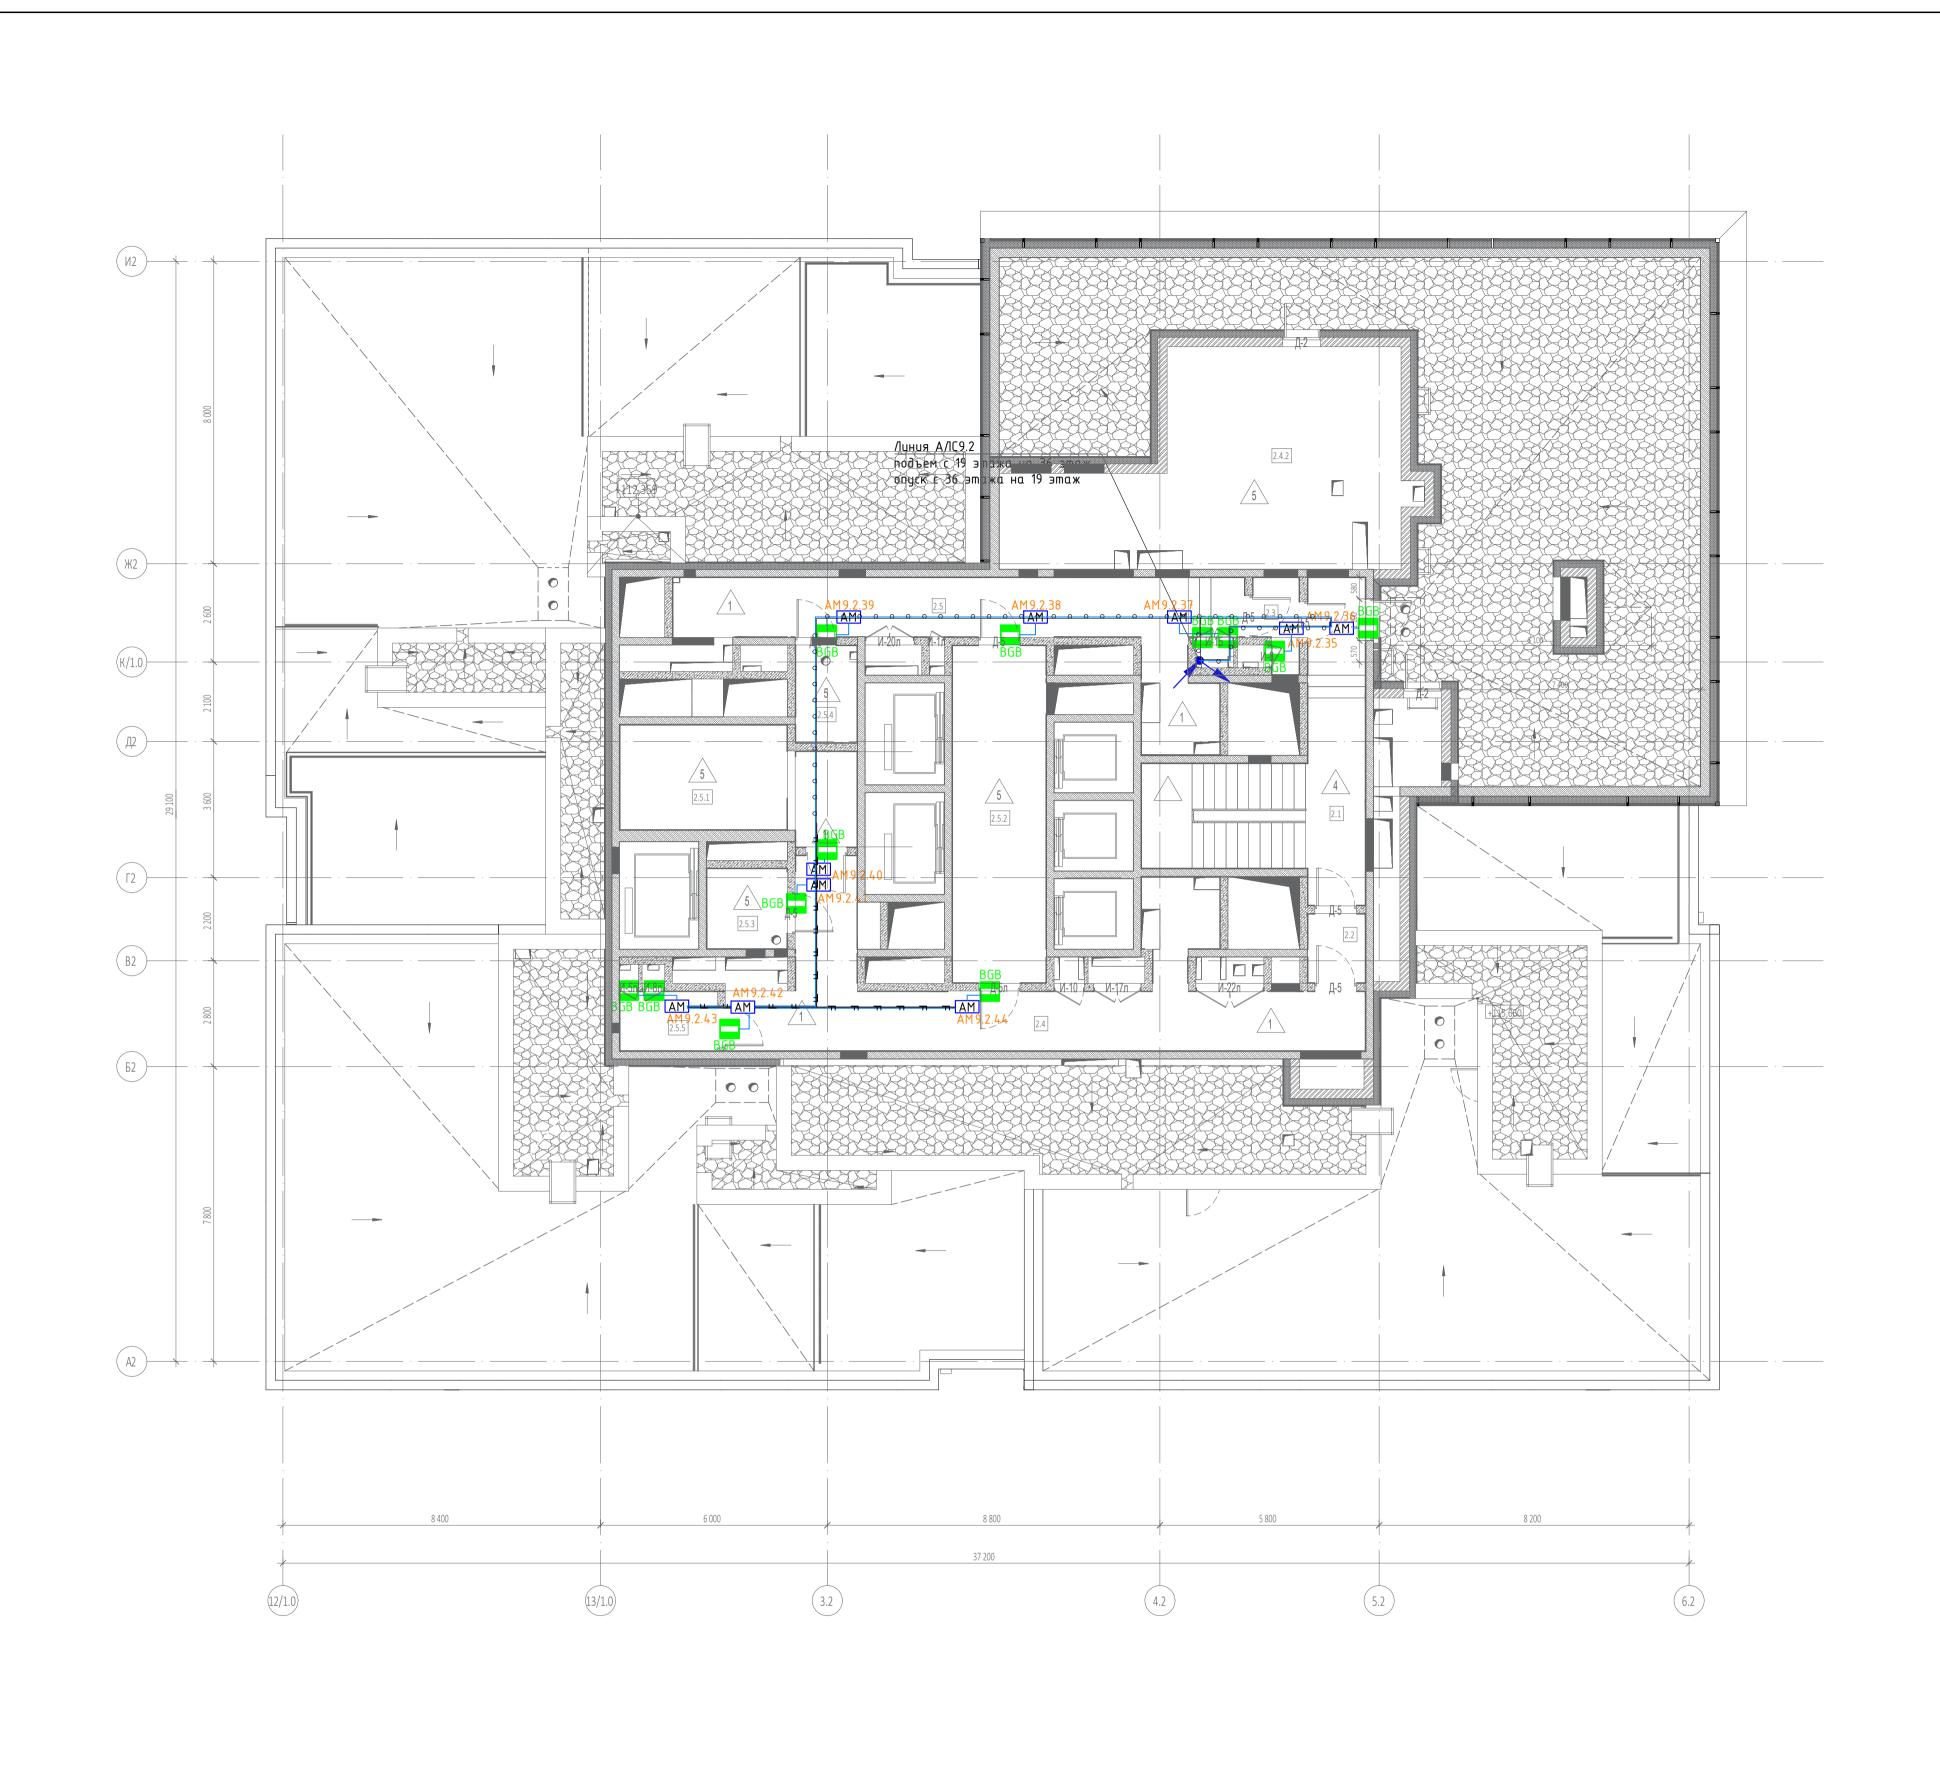

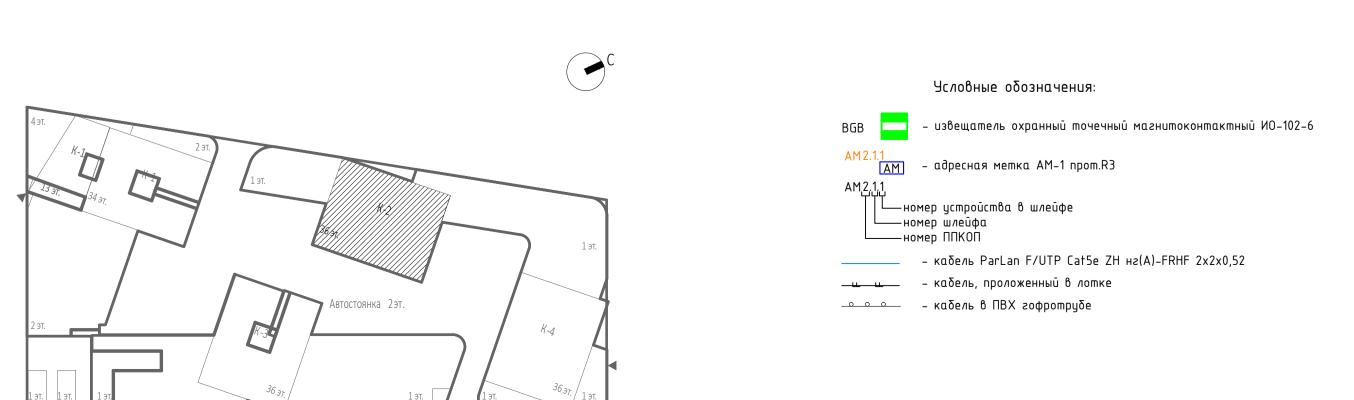


### Экспликация помещений техэтажа Наименование помещения 2.1 Лестница 2.2 Лестница 2,80 2,60 2.3 Тамбур-шлюз 2.4 Тамбур-шлюз 37,30 29,10 2.5 Тамбур-шлюз ехнические помещения 2.5.1 Помещение СС 2.5.2 Электрощитовая 22,00 2.5.3 управления спринклерной установки 2.5.4 Помещение для размещения узлов управления спринклерной установки 2.5.5 Помещение СС Техническое пространство 2.4.1 коммуникаций 2.4.2 Пространство для прокладки коммуникаций 51,00 199,30

# Примечания:

- 1. Проектируемые кабельные линии прокладываются в лотках, предусмотренных в разделе кабеленесущих конструкций, в трубе гофрированной пластиковой в коридорах за подвесным потолком, в помещениях – по стенам в штробах.
- 2. Смотреть совместно со структурной схемой, где указаны длины кабельных линий.
- 2. Смотреть сооместно со структурной схемой, гое указаны олины кабельных линий.
  3. Нарезку кабелей проводить после предварительного промера трассы. Кабельные трассы показаны условно и могут быть изменены при монтаже.
  4. Привязки оборудования даны для справки и уточняются в ходе проведения монтажных работ. Установку оборудования производить строго согласно паспортам и руководствам
- 5. В случае, если дверь оснащена средствами СКУД или домофонии, то магнитокон-тактные извещатели не устанавливаются.

							ГКО	0-303-22-	-P-COTC2
Изм.	Кол.уч.	Лucm	№док.	Подп. //	Дата	Многофункциональный гостиничный комплеі по адресу: г.Москва, проспект Мира, вл. 22		мной авт	остоянкой
Разра	ботал	Злобин	+	CEL-	10.24	Система оуранно-тревожной	Стадия	/lucm	Листов
ГИП		Артю	хов 🥳	# /-	10.24	Система охранно-тревожной сигнализации. Жилая и офисная части. Корпуса 1-4	Р	19	
						План расположения кабельных трасс. Корпус 2. Этаж 36.	В	ПК-пр	оект

Копировал

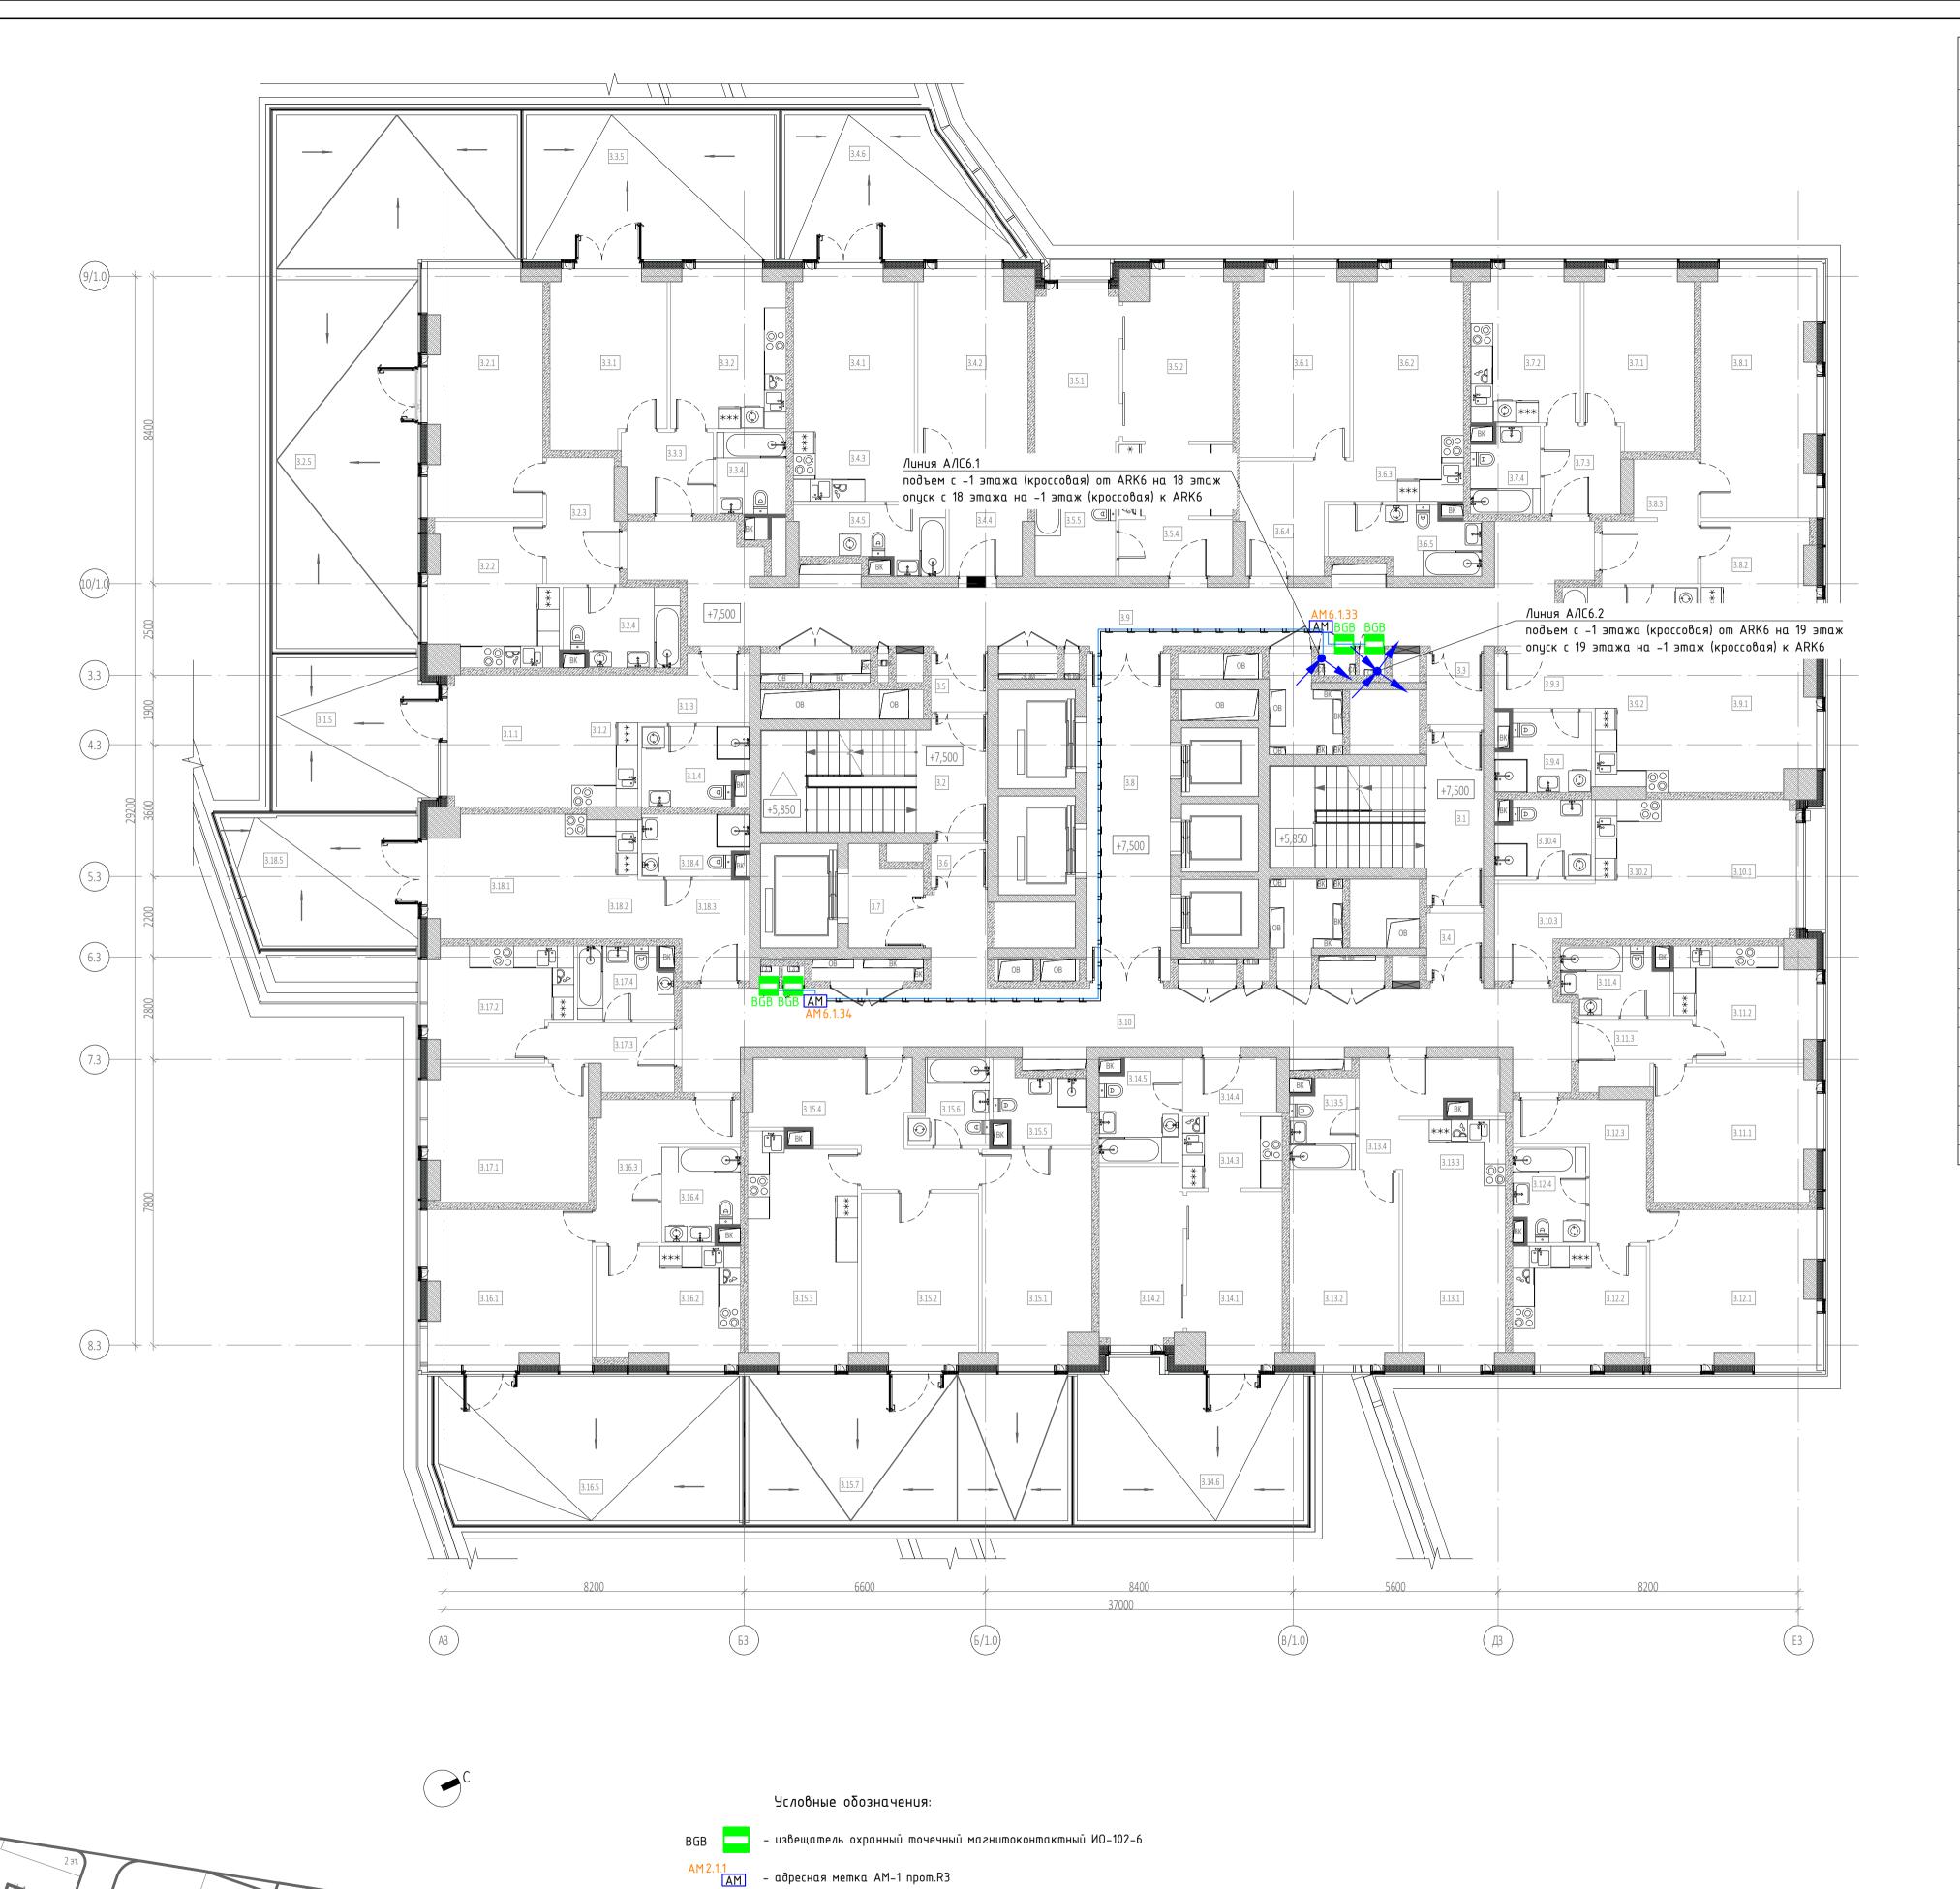

АМ2.1.1 || — номер устройства в шлейфе

\_\_\_\_ – кабель, проложенный в лотке 

– кабель ParLan F/UTP Cat5e ZH нг(A)-FRHF 2x2x0,52

——номер шлейфа ——номер ППКОП

	Экспликация помещени	й 18 этаж			Экспликация помещени	й 18 этаж	
№ Пом.	Наименование помещения	Площадь, м²	Кат.	№ Пом.	Наименование помещения	Площадь, м²	Кат
		-		9		·	
3.1.1	Комната	12,10		3.9.1	Комната	14,50	
3.1.2	Кухня-ниша	6,50		3.9.2	Кухня-ниша	7,50	
3.1.3	Холл	5,10		3.9.3	Холл	4,20	
3.1.4	С/У	5,70		3.9.4	С/У	5,20	
		29,40				31,40	
				10			
3.2.1	Комната №1	20,60		3.10.1	Комната	13,90	
3.2.2	Комната №2	14,40		3.10.2	Кухня-ниша	6,80	
3.2.3	Кухня	12,60		3.10.3	Холл	6,10	
3.2.4	Холл	7,60		3.10.4	С/У	5,10	
3.2.5	C/Y Nº1	4,30				31,90	
3.2.6	С/У №2	1,90		11			
		61,40		3.11.1	Комната	16,00	
				3.11.2	Кухня	11,00	
3.3.1	Комната	8,00		3.11.3	Холл	5,10	
3.3.2	Кухня-ниша	5,90		3.11.4	С/У	4,70	
3.3.3	Холл	4,90				36,80	
3.3.4	С/У	4,80		12	1		
		23,60		3.12.1	Комната	18,70	
2.4.4		11.10		3.12.2	Кухня	11,30	
3.4.1	Комната №1	14,40		3.12.3	Холл	8,60	
3.4.2	Комната №2	14,90		3.12.4	С/У	4,50	
	Кухня-ниша	5,80		12		43,10	
3.4.4	Холл	7,80		13	1/aan No1	12.40	
3.4.5	С/У	6,70		3.13.1	Комната №1 Комната №2	13,40	
		49,60		3.13.3		15,40 5,20	
3.5.1	Комната №1	11,20		3.13.4	Кухня-ниша Холл	7,80	
3.5.2	Комната №2	13,40		3.13.5	C/Y	3,60	
3.5.3	Кухня-ниша	6,30		3.13.3		45,40	
3.5.4	Холл	5,00		14		43,40	
3.5.5	С/У	5,60		3.14.1	Комната №1	11,80	
3.3.3	9,3	41,50		3.14.2	Комната №2	11,00	
		11,50		3.14.3	Кухня-ниша	5,40	
3.6.1	Комната №1	15,10		3.14.4	Холл	4,10	
3.6.2	Комната №2	13,30		3.14.5	C/Y	5,60	
3.6.3	Кухня-ниша	5,40			ı ·	37,90	
3.6.4	Холл	8,10		15		, -	
3.6.5	С/У	6,30		3.15.1	Комната №1	17,00	
	1	48,20		3.15.2	Комната №2	14,70	
		,		3.15.3	Кухня	18,00	
3.7.1	Комната	13,80		3.15.4	Холл	13,50	
3.7.2	Кухня	12,30		3.15.5	C/Y Nº1	4,00	
3.7.3	Холл	5,30		3.15.6	C/Y №2	5,10	
3.7.4	С/У	3,40				72,30	
		34,80		16			
				3.16.1	Комната №1	19,10	
3.8.1	Комната	20,60		3.16.2	Комната №2	15,50	
	Кухня	10,20		3.16.3	Кухня	12,30	
3.8.2	TVy XII/I			0.10.0	,		
3.8.2 3.8.3	Холл	7,40		3.16.4	Холл	9,20	

# Примечания:

- 1. Проектируемые кабельные линии прокладываются в лотках, предусмотренных в разделе кабеленесущих конструкций, в трубе гофрированной пластиковой в коридорах за подвесным потолком, в помещениях – по стенам в штробах.
- 2. Смотреть совместно со структурной схемой, где указаны длины кабельных линий.
- 3. Нарезку кабелей проводить после предварительного промера трассы. Кабельные трассы
- 5. В случае, если дверь оснащена средствами СКУД или домофонии, то магнитокон-

							ГКО	)-303-22-	P-COTC2
						Многофункциональный гостиничный компле		мной авт	остоянк
Изм.	Кол.уч.	/lucm	№док	. Подп. //	Дата	по адресу: г.Москва, проспект Мира, вл. 22	22/2		
Разра	.ботал	Злобин	+	Al-	10.24	Система оуранно-тревожной	Стадия	/lucm	Лист
ГИП		Артю	xoβ	# 1-	10.24	Система охранно-тревожной сигнализации. Жилая и офисная части. Корпуса 1-4	Р	20	·
						План расположения кабельных трасс. Корпус 3. Этаж 2-18.	IR.	ПК-пр	O O TANK

6,90

Экспликация помещений 18 этаж

Площадь, Кат.

3.17.1 Комната

3.17.2 Кухня-ниша 5,80 3.17.3 Холл 3,90 3.17.4 С/У 4,20

20,80 3.18.1 Комната 12,00

3.18.2 Кухня-ниша 6,70 3.18.3 Холл

7,10 3.18.4 С/У 4,20 30,00

Гостиничный комплекс места общего пользования 3.1 Лестница 19,20 3.2 Лестница 17,60 3.3 Тамбур-шлюз 3,00 3.4 Тамбур-шлюз 2,80

3.5 Тамбур-шлюз 2,60 3.6 Тамбур-шлюз 1,90 3.7 Лифтовый холл 5,80 3.8 Лифтовый холл/ПБЗ 21,20

3.9 Коридор 46,60 3.10 Коридор 46,80 167,50 910,00

показаны условно и могут быть изменены при монтаже. 4. Привязки оборудования даны для справки и уточняются в ходе проведения монтажных работ. Установку оборудования производить строго согласно паспортам и руководствам

тактные извещатели не устанавливаются.




		Площадь,	Кат.			Площадь,	Кат.
№ Пом.	Наименование помещения	тлощадь, M <sup>2</sup>	ПОМ.	№ Пом.	Наименование помещения	площадь, M <sup>2</sup>	ПОМ
l				9			
3.1.1	Комната	12,10		3.9.1	Комната	14,50	
3.1.2	Кухня-ниша	6,50		3.9.2	Кухня-ниша	7,50	
3.1.3	Холл	5,10		3.9.3	Холл	4,20	
3.1.4	С/У	5,70		3.9.4	С/У	5,20	
		29,40				31,40	
2				10			
3.2.1	Комната №1	20,60		3.10.1	Комната	13,90	
3.2.2	Комната №2	14,40		3.10.2	Кухня-ниша	6,80	
3.2.3	Кухня	12,60		3.10.3	Холл	6,10	
3.2.4	Холл	7,60		3.10.4	С/У	5,10	
3.2.5	C/Y Nº1	4,30				31,90	
3.2.6	C/Y Nº2	1,90		11			
		61,40		3.11.1	Комната	16,00	
3	<u> </u>	-		3.11.2	Кухня	11,00	
3.3.1	Комната	8,00		3.11.3	Холл	5,10	
3.3.2	Кухня-ниша	5,90		3.11.4	С/У	4,70	
3.3.3	Холл	4,90				36,80	
3.3.4	С/У	4,80		12			
		23,60		3.12.1	Комната	18,70	
4	T			3.12.2	Кухня	11,30	
3.4.1	Комната №1	14,40		3.12.3	Холл	8,60	
3.4.2	Комната №2	14,90		3.12.4	C/Y	4,50	
3.4.3	Кухня-ниша	5,80				43,10	
3.4.4	Холл	7,80		13	1		
3.4.5	С/У	6,70		3.13.1	Комната №1	13,40	
		49,60		3.13.2	Комната №2	15,40	
5	T.,			3.13.3	Кухня-ниша	5,20	
3.5.1	Комната №1	11,20		3.13.4	Холл	7,80	
3.5.2	Комната №2	13,40		3.13.5	С/У	3,60	
3.5.3	Кухня-ниша	6,30				45,40	
3.5.4	Холл	5,00		14	I		
3.5.5	С/У	5,60		3.14.1	Комната №1	11,80	
_		41,50		3.14.2	Комната №2	11,00	
5	l., ., .			3.14.3	Кухня-ниша	5,40	
3.6.1	Комната №1	15,10		3.14.4	Холл	4,10	
3.6.2	Комната №2	13,30		3.14.5	С/У	5,60	
3.6.3	Кухня-ниша	5,40		15		37,90	
3.6.4	Холл	8,10		15	Volunte No.1	17.00	
3.6.5	С/У	6,40		3.15.1	Комната №1	17,00	
7		48,30		3.15.2	Комната №2	14,70	
7	Varuata	12.00		3.15.3	Кухня	18,00	
3.7.1	Комната	13,80		3.15.4	Холл	13,50	
3.7.2	Кухня	12,30		3.15.5	C/Y №1	4,00	
3.7.3	Холл	5,30		3.15.6	C/Y №2	5,10	
3.7.4	С/У	3,40		10		72,30	
0		34,80		16	Vonuero Mo1	10.50	
3 0 1	Иомиото	20.00		3.16.1	Комната №1	18,50	
3.8.1	Комната	20,60		3.16.2	Комната №2	16,20	
3.8.2	Кухня	10,20		3.16.3	Кухня	12,30	
3.8.3	Холл	7,40		3.16.4	Холл	10,20	
3.8.4	С/У	5,10 43,30		3.16.5	С/У	5,30 62,50	

№ Пом.	Наименование помещения	Площадь, м²	Кат. пом.
17			
3.17.1	Комната №1	11,70	
3.17.2	Комната №2	12,40	
3.17.3	Кухня-ниша	7,30	
3.17.4	Холл	5,80	
3.17.5	Гардеробная	7,40	
3.17.6	С/У	5,40	
Гостинич	ный комплекс места общего по	50,00 ользования	
3.1	Лестница	19,20	
3.2	Лестница	17,60	
3.3	Тамбур-шлюз	2,80	
3.4	Тамбур-шлюз	2,90	
3.5	Тамбур-шлюз	2,60	
3.6	Тамбур-шлюз	1,90	
3.7	Лифтовый холл	5,80	
3.8	Лифтовый холл/ПБЗ	21,20	
3.9	Коридор	46,60	
3.10	Коридор	47,10	
		167,70	

- 1. Проектируемые кабельные линии прокладываются в лотках, предусмотренных в разделе кабеленесущих конструкций, в трубе гофрированной пластиковой в коридорах за подвесным потолком, в помещениях по стенам в штробах.
- 2. Смотреть совместно со структурной схемой, где указаны длины кабельных линий.
- смотреть сооместно со структурной схемой, гое указаны олины кабельных линий.
   Нарезку кабелей проводить после предварительного промера трассы. Кабельные трассы показаны условно и могут быть изменены при монтаже.
   Привязки оборудования даны для справки и уточняются в ходе проведения монтажных работ. Установку оборудования производить строго согласно паспортам и руководствам
- 5. В случае, если дверь оснащена средствами СКУД или домофонии, то магнитокон-тактные извещатели не устанавливаются.

							ГК	0-303-22-	-P-COTC2
Изм.	Кол.уч.	Лист	№док.	Подп. //	Дата	Многофункциональный гостиничный компле по адресу: г.Москва, проспект Мира, вл. 22		мной авт	постоянкой
Разра	ботал	Злобин	Н	Al-	10.24	Система оуранно тревожной	Стадия	/lucm	Листов
ГИП		Артю	хов 🥳	# /-	10.24	Система охранно-тревожной сигнализации. Жилая и офисная части. Корпуса 1-4	Р	21	
						План расположения кабельных трасс. Корпус 3. Этаж 19.	В	ПК-пр	оект
		•			•	Копировал	•	Формат	A1



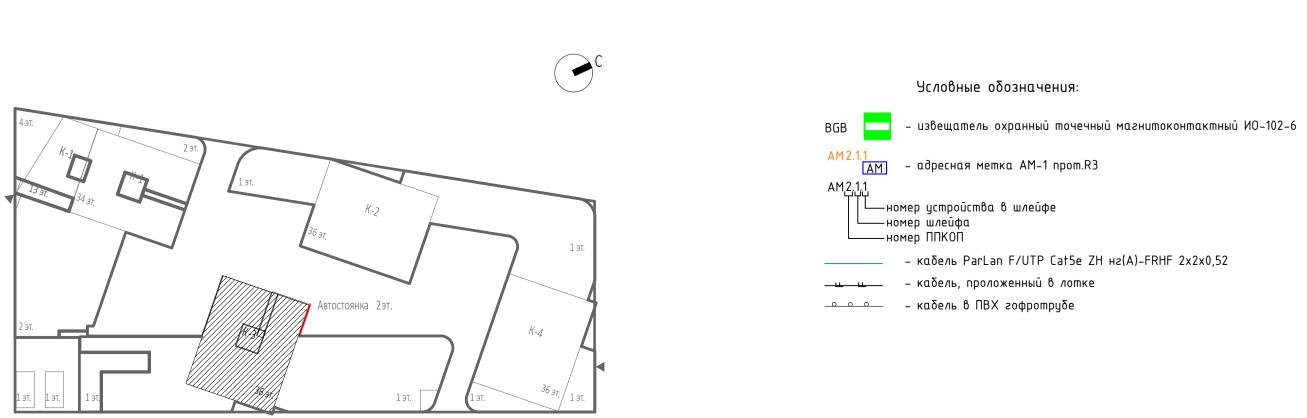

Примечания:

1. Проектируемые кабельные линии прокладываются в лотках, предусмотренных в разделе кабеленесущих конструкций, в трубе гофрированной пластиковой в коридорах за подвесным потолком, в помещениях – по стенам в штробах.

Экспликация помещений 35 этажа

3.1.1 Комната №1

3.1.2 Комната №2

3.1.3 Комната №3

3.1.4 Кухня-ниша

3.2.1 Комната №1

3.2.2 Комната №2

3.2.3 Комната №3 3.2.4 Комната №4

3.2.5 Кухня-ниша

3.2.6 Холл

3.2.7 С/У №1

3.2.8 С/У №2

3.2.9 Teppaca

3.1 Лестница

3.2 Лестница

3.3 Тамбур-шлюз

3.4 Тамбур-шлюз

3.5 Тамбур-шлюз

3.7 Лифтовый холл

Техническое пространство

3.4.1

3.4.2 Пространство для прокладки коммуникаций

3.8 Коридор

3.9 Коридор

3.6 Лифтовый холл/ПБЗ

Гостиничный комплекс места общего пользования

3.1.5 Холл

3.1.6 С/У

Площадь, Кат.

18,10

14,70

17,40

4,40

14,60

4,80 74,00

12,70

19,20 15,30

36,60

8,40

17,40

5,20

4,10 23,50

142,40

19,30

17,40

2,80

1,90

2,90

22,10

6,00 34,20

38,60

145,20

12,60


14,80 376,40

- 2. Смотреть совместно со структурной схемой, где указаны длины кабельных линий. 3. Нарезку кабелей проводить после предварительного промера трассы. Кабельные трассы
- показаны условно и могут быть изменены при монтаже. 4. Привязки оборудования даны для справки и уточняются в ходе проведения монтажных работ. Установку оборудования производить строго согласно паспортам и руководствам

5. В случае, если дверь оснащена средствами СКУД или домофонии, то магнитоконтактные извещатели не устанавливаются.

						ГКО	)-303-22-	-P-COTC2
Изм. Кол.уч.	Лист	№док.	Подп. /	Дата	Многофункциональный гостиничный комплеі по адресу: г.Москва, проспект Мира, вл. 22		мной авт	постоянкой
Разработал	Злобин		8/-	10.24	Chemowa oxbanno mbogownoj	Стадия	/lucm	Листов
ГИП	Артюх	ов (	# 1-	10.24	Система охранно-тревожной сигнализации. Жилая и офисная части. Корпуса 1-4	Р	22	
					План расположения кабельных трасс. Корпус 3. Этаж 20–35.	В	ПК-пр	оект
					Копирова <i>л</i>		Формат	A1




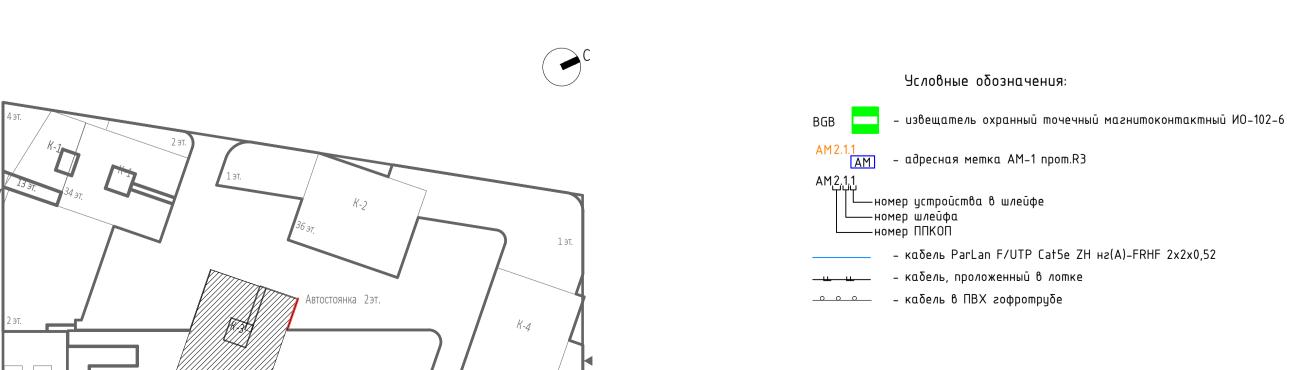


### Экспликация помещений технического этажа на отм. +116,350. Площадь, Кат. | № Пом. | Наименование помещения | Гостиничный комплекс места общего пользования 3.1 Лестница 34,30 3,00 3.2 Тамбур-шлюз 3.3 Тамбур-шлюз 3,20 34,50 3.4 Коридор 3.5 Коридор 22,60 97,60 Помещение СС 3.5.1 Помещение СС 21,00 B3 21,00 Технические помещения Помещение для размещения 6,00 B4 3.5.2 узлов управления спринклерной установки Помещение для размещения 8,50 3.5.3 узлов управления спринклерной установки 21,60 B3 3.5.4 Электрощитовая 36,10 Гехническое пространство 3.4.1 3.4.2 Пространство для прокладки коммуникаций 12,20 116,30 271,00

- 1. Проектируемые кабельные линии прокладываются в лотках, предусмотренных в разделе кабеленесущих конструкций, в трубе гофрированной пластиковой в коридорах за подвесным потолком, в помещениях – по стенам в штробах.
- 2. Смотреть совместно со структурной схемой, где указаны длины кабельных линий.
- 3. Нарезку кабелей проводить после предварительного промера трассы. Кабельные трассы
- показаны условно и могут быть изменены при монтаже. 4. Привязки оборудования даны для справки и уточняются в ходе проведения монтажных работ. Установку оборудования производить строго согласно паспортам и руководствам
- 5. В случае, если дверь оснащена средствами СКУД или домофонии, то магнитокон-тактные извещатели не устанавливаются.

							ГК	0-303-22-	P-COTC
Изм.	Кол.уч.	Лист	№док.	Подп. //	Дата	Многофункциональный гостиничный компле по адресу: г.Москва, проспект Мира, вл. 22		мной авт	остоянк
Разро	ίδοπαл	Злобин	+	Al	10.24	Система оуранно-тревожной	Стадия	/lucm	/lucm
ГИП		Артю	хов (	# 1-	10.24	Система охранно-тревожной сигнализации. Жилая и офисная части. Корпуса 1-4	Р	23	
						План расположения кабельных трасс. Корпус 3. Этаж 36.	R	ПК-пр	0evr

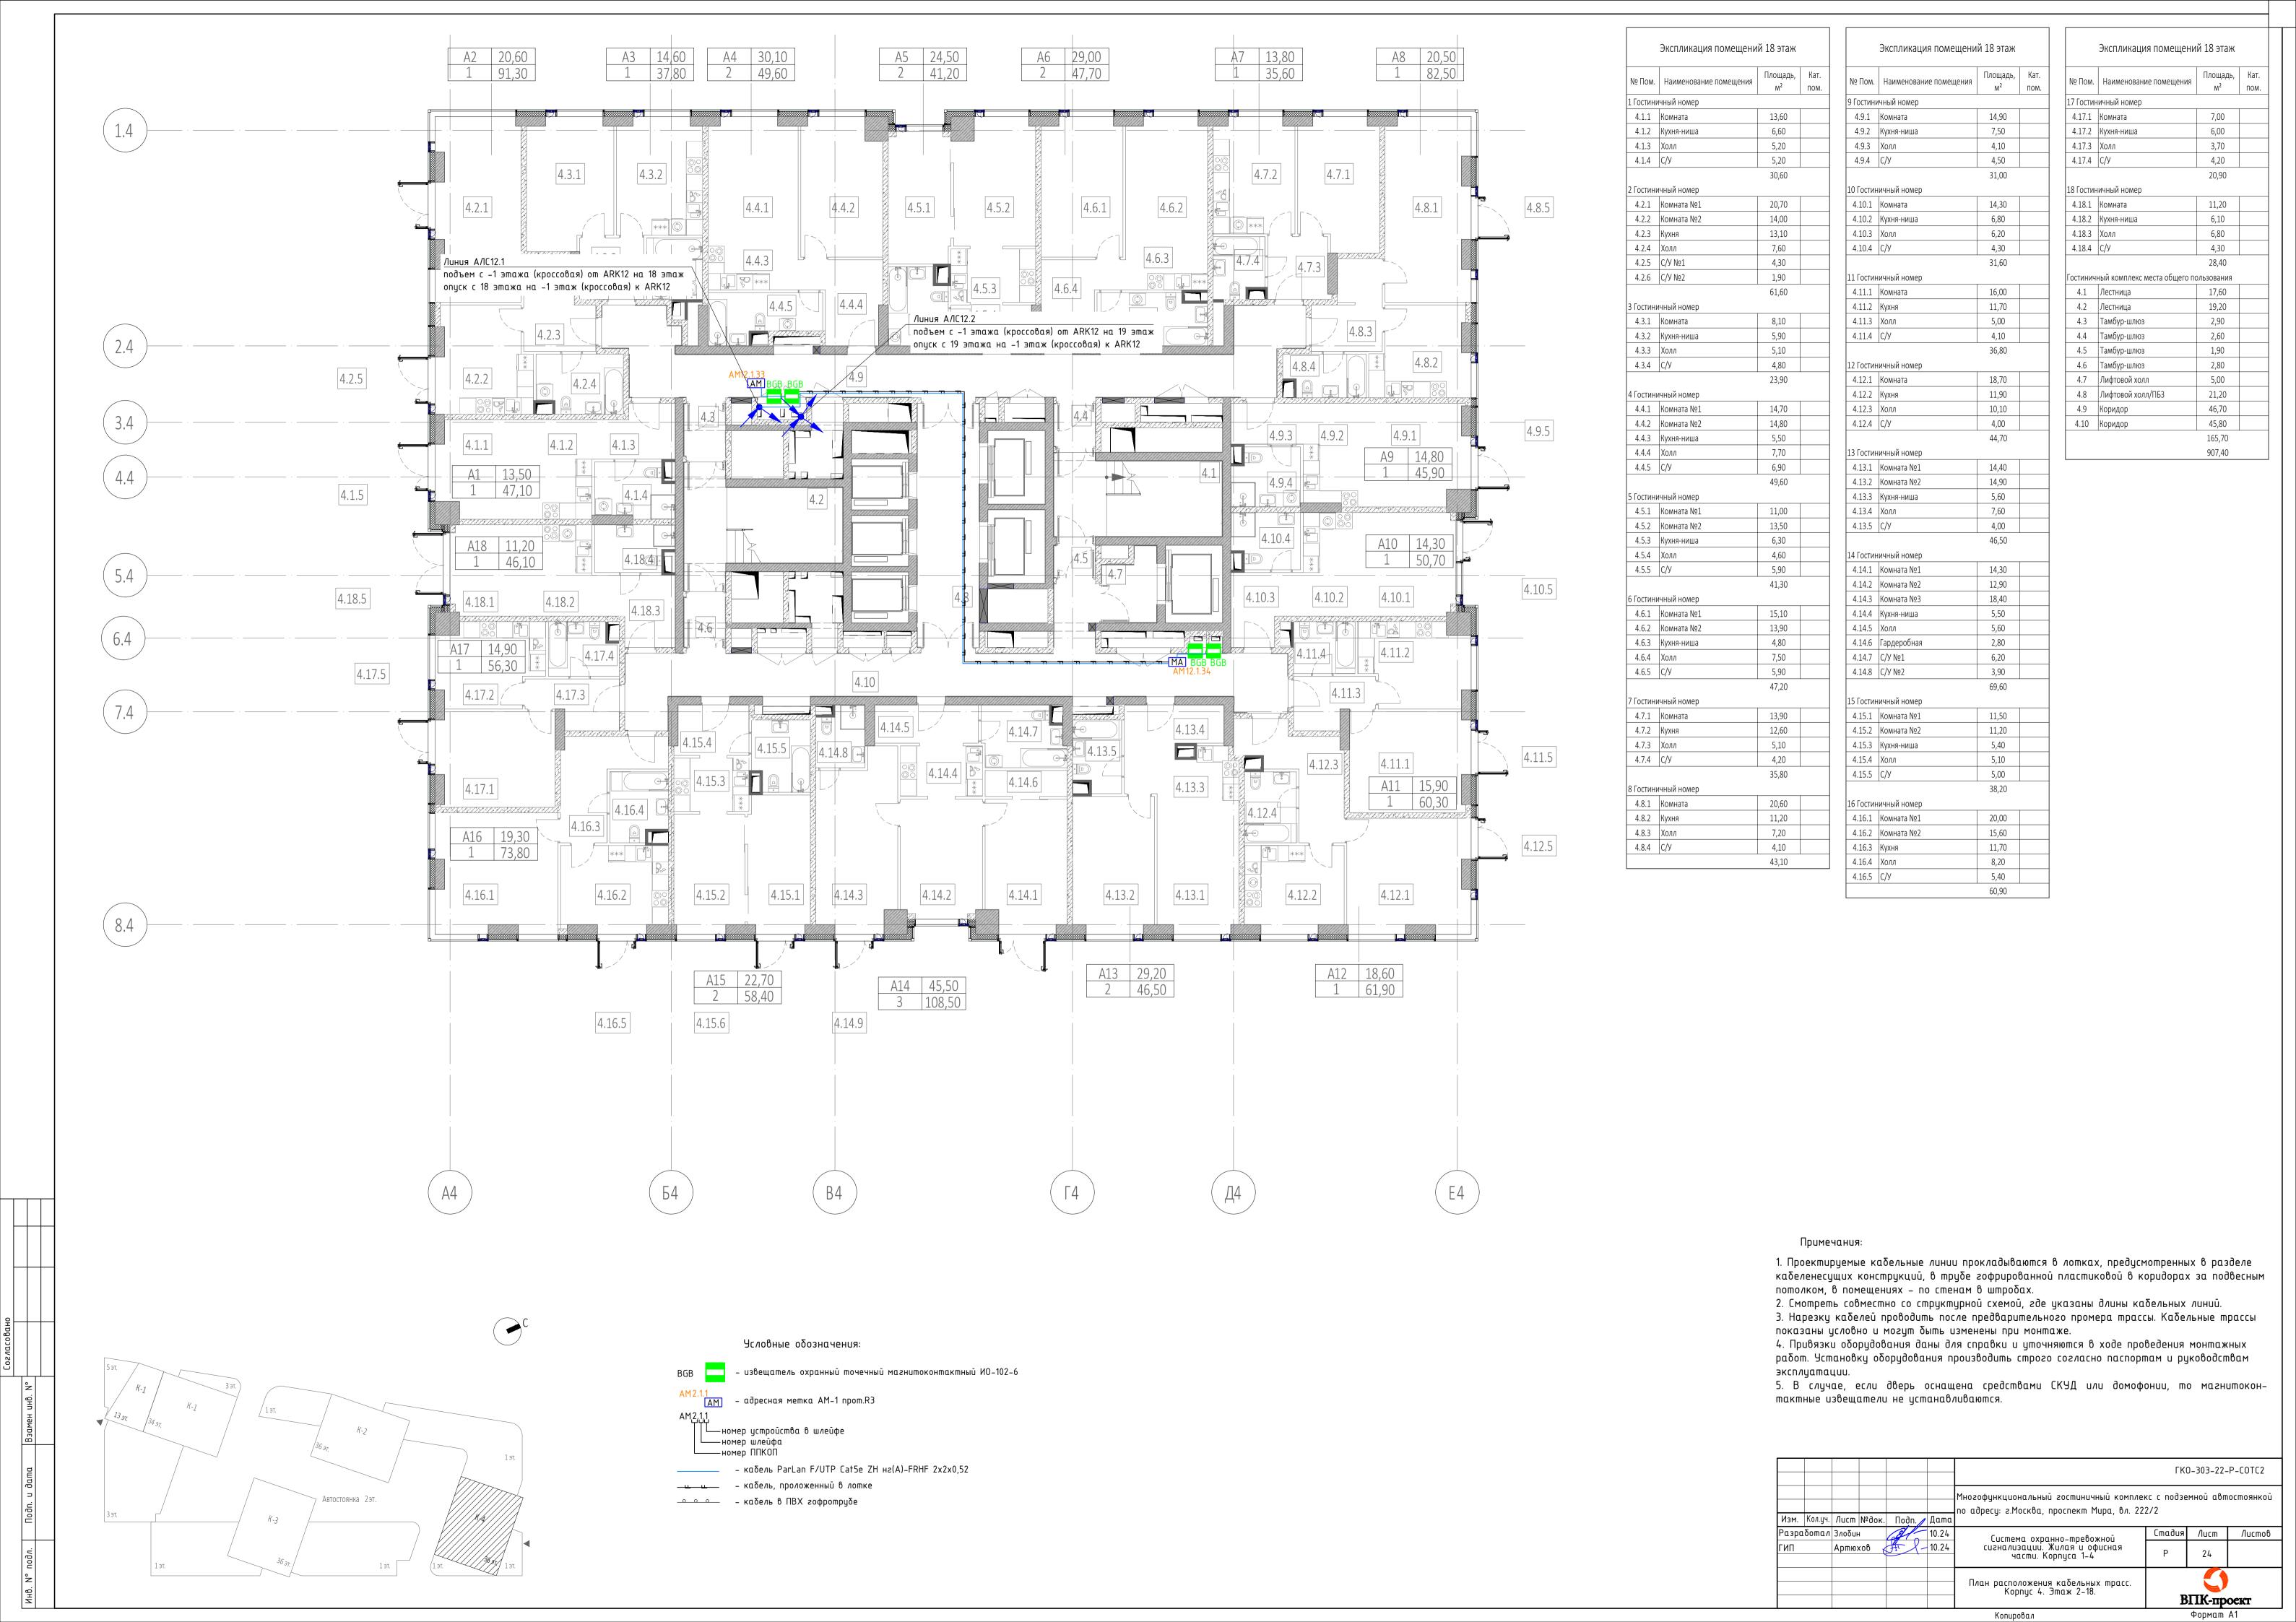

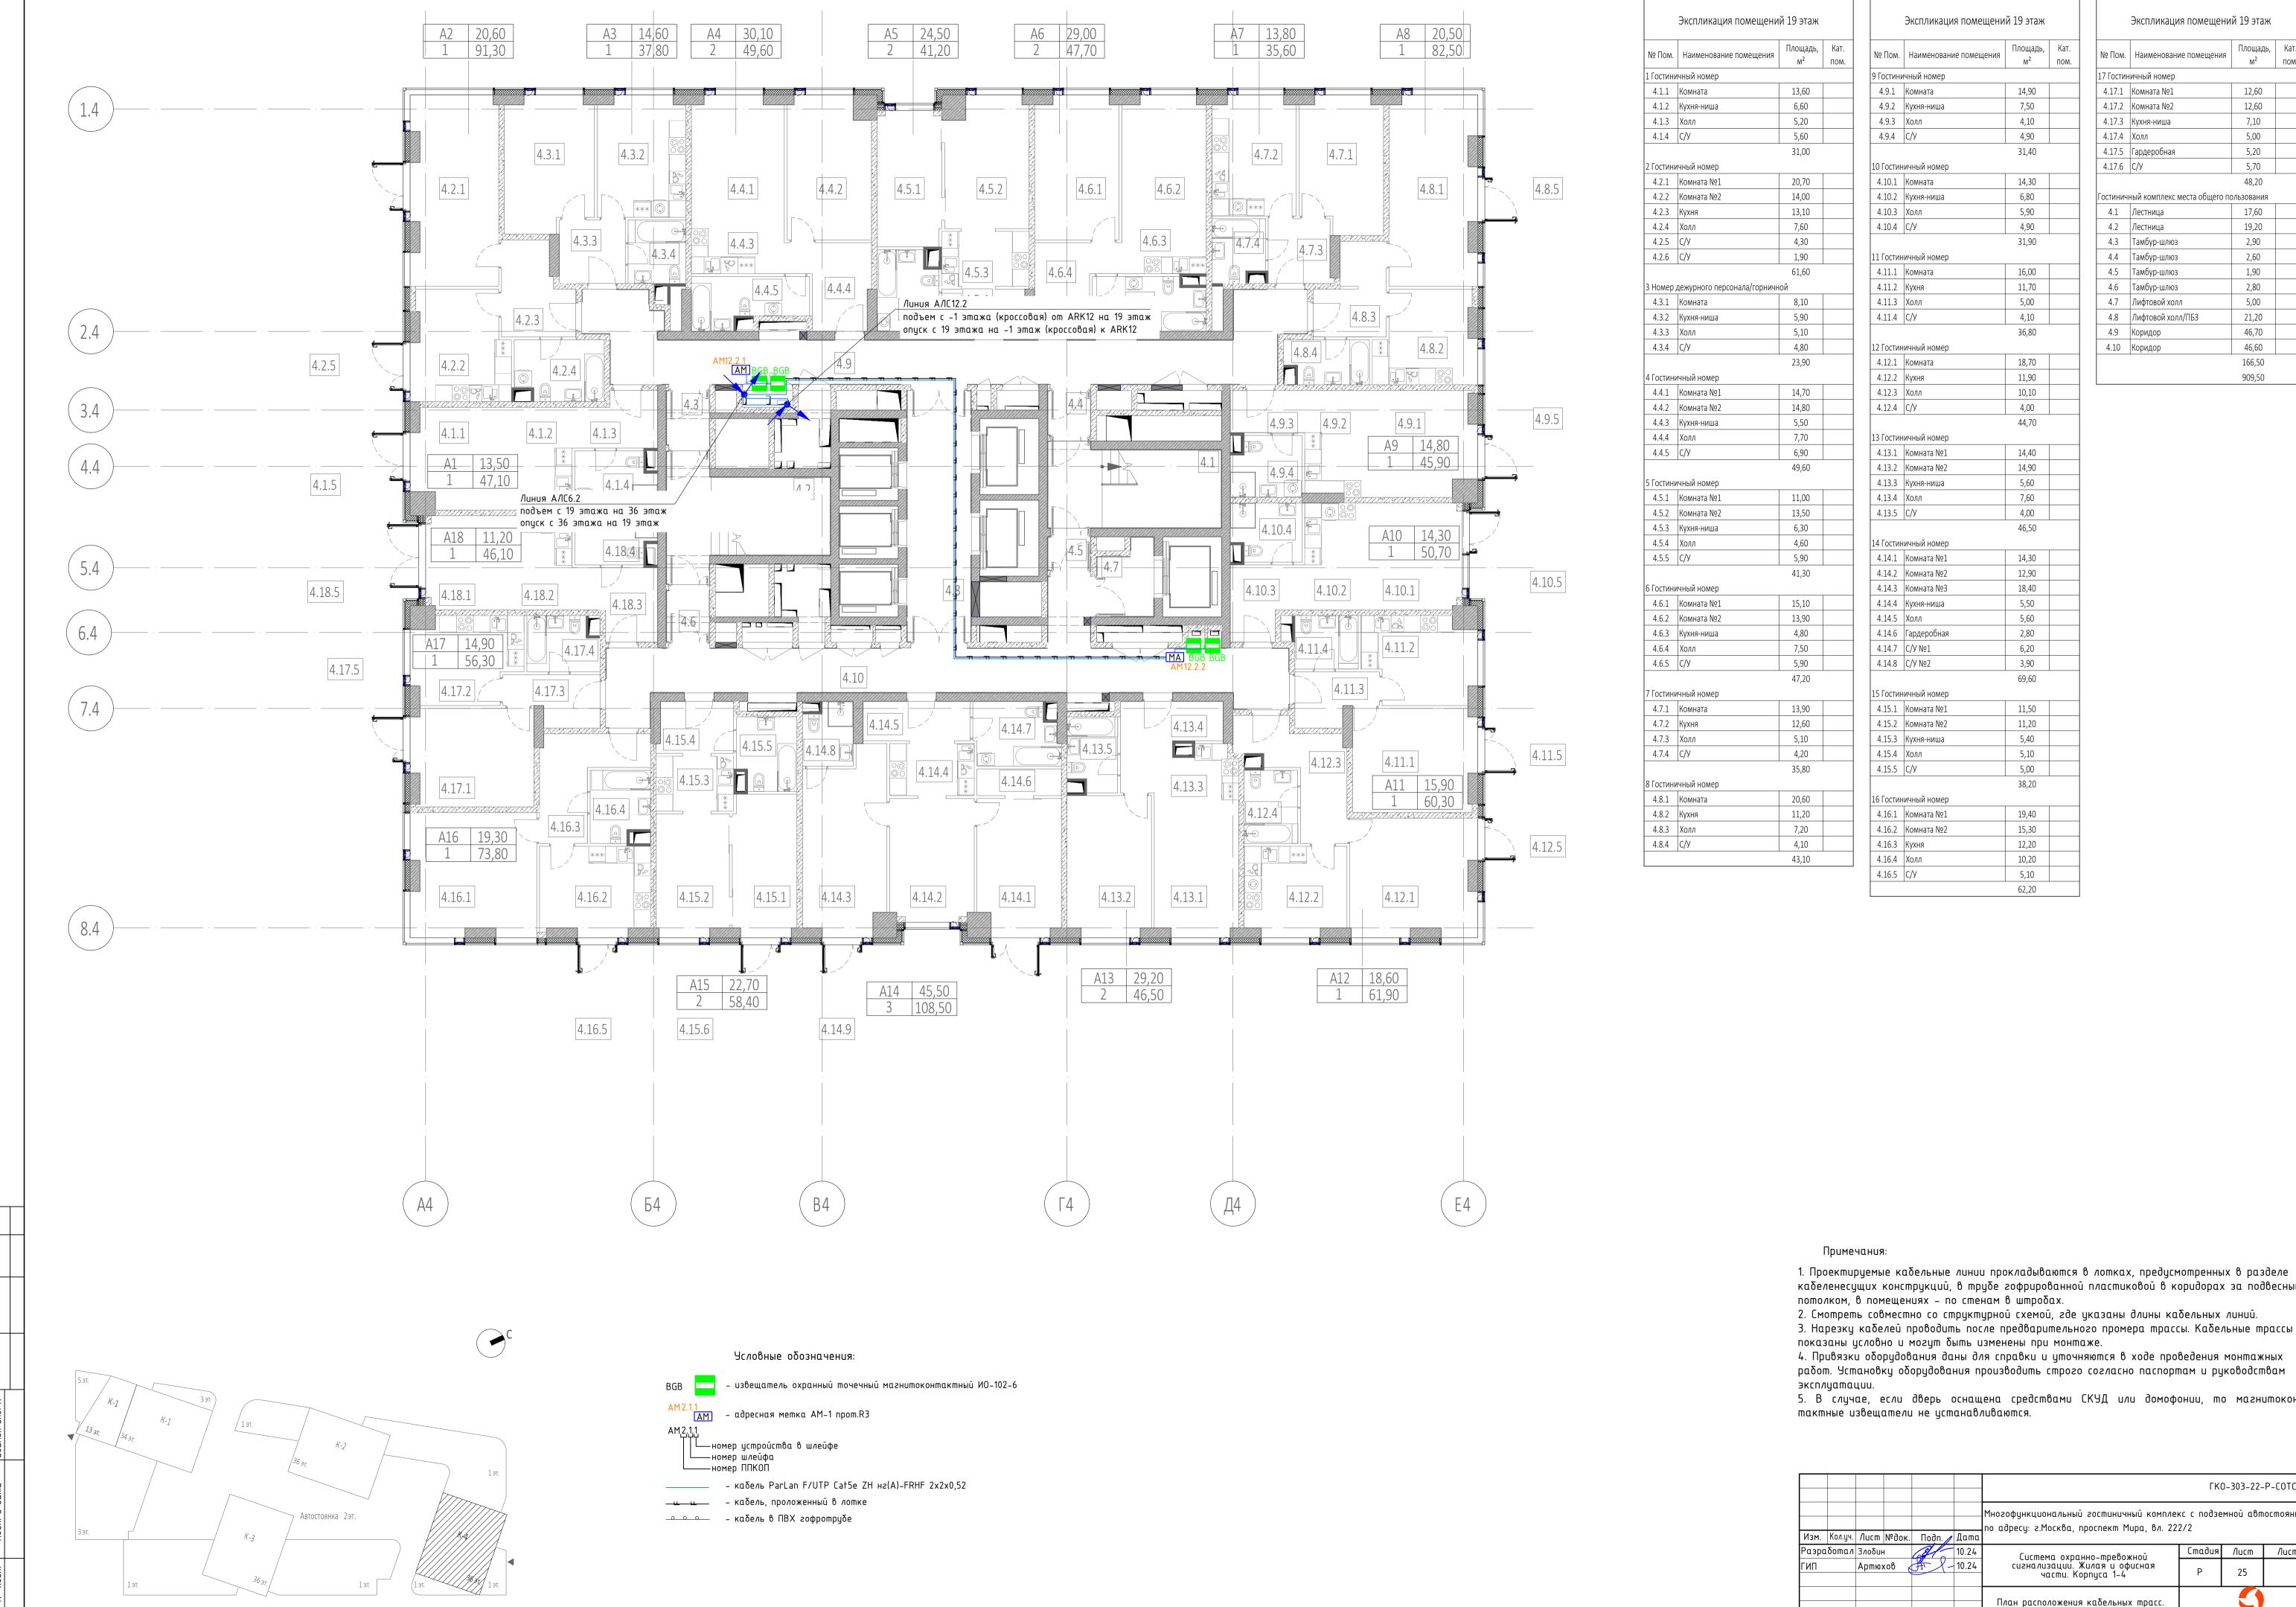

Экспликация помещений 19 этаж Площадь, Кат. № Пом. Наименование помещения 17 Гостиничный номер 12,60 4.17.1 Комната №1 12,60 4.17.2 Комната №2 4.17.3 Кухня-ниша 7,10 5,00 4.17.4 Холл 5,20 4.17.5 Гардеробная 5,70 4.17.6 C/Y 48,20 Гостиничный комплекс места общего пользования 17,60 4.1 Лестница 19,20 4.2 Лестница 4.3 Тамбур-шлюз 2,90 4.4 Тамбур-шлюз 2,60 1,90 4.5 Тамбур-шлюз 4.6 Тамбур-шлюз 2,80 4.7 Лифтовой холл 5,00 4.8 Лифтовой холл/ПБЗ 21,20 4.9 Коридор 46,70 4.10 Коридор 46,60 166,50 909,50


- кабеленесущих конструкций, в трубе гофрированной пластиковой в коридорах за подвесным
- 2. Смотреть совместно со структурной схемой, где указаны длины кабельных линий.
- 3. Нарезку кабелей проводить после предварительного промера трассы. Кабельные трассы показаны условно и могут быть изменены при монтаже.
- 4. Привязки оборудования даны для справки и уточняются в ходе проведения монтажных работ. Установку оборудования производить строго согласно паспортам и руководствам
- 5. В случае, если дверь оснащена средствами СКУД или домофонии, то магнитокон-

ГКО-303								0-303-22-	-P-COTC2		
Изм.	Изм. Кол.уч. Лист №док. Пс		Подп. /		ногофункциональный гостиничный комплекс с подземной автостоянко адресу: г.Москва, проспект Мира, вл. 222/2						
Разрс	ιδοπαл	отал Злобин		Al	10.24	Система охранно-тревожной	Стадия	/lucm	Листов		
ГИП	Артюхов		хов 🥳	# /-	10.24	Система охранно-тревожной сигнализации. Жилая и офисная части. Корпуса 1-4	Р	25			
						План расположения кабельных трасс. Корпус 4. Этаж 19.	В	ПК-пр	оект		

Копировал

Формат А1




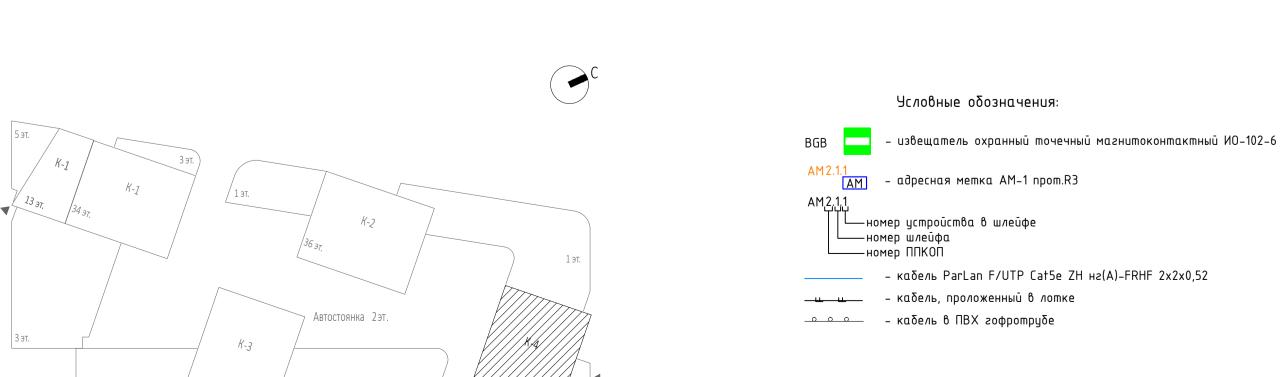


#### Экспликация помещений 35 этажа Площадь, Кат. 1 Гостиничный номер 4.1.1 Комната №1 18,70 4.1.2 Комната №2 11,40 4.1.3 Комната №3 21,70 4.1.4 Комната №4 13,70 4.1.5 Комната №5 14,00 4.1.6 Комната №6 36,10 4.1.7 Кухня-ниша 6,90 4.1.8 Холл 9,00 4.1.9 Коридор 12,40 1,80 4.1.10 Гардеробная 4.1.11 Гардеробная 6,10 4.1.12 C/У №1 10,00 3,20 4.1.13 C/У №2 30,10 4.1.14 Teppaca 195,10 Гостиничный комплекс места общего пользования 4.1 Лестница 17,70 4.2 Лестница 23,70 4.3 Тамбур-шлюз 1,90 4.4 Тамбур-шлюз 2,70 4.5 Тамбур-шлюз 1,90 4.6 Лифтовой холл/ПБЗ 22,10 4.7 Лифтовой холл 4,70 4.8 Коридор 31,20 4.9 Коридор 30,20 136,10 Техническое пространство 4.4.1 Пространство для прокладки коммуникаций 4.4.2 Пространство для прокладки коммуникаций 20,90 25,20 356,40

- 1. Проектируемые кабельные линии прокладываются в лотках, предусмотренных в разделе кабеленесущих конструкций, в трубе гофрированной пластиковой в коридорах за подвесным потолком, в помещениях по стенам в штробах.
- 2. Смотреть совместно со структурной схемой, где указаны длины кабельных линий.
- 3. Нарезку кабелей проводить после предварительного промера трассы. Кабельные трассы
- показаны условно и могут быть изменены при монтаже.
  4. Привязки оборудования даны для справки и уточняются в ходе проведения монтажных работ. Установку оборудования производить строго согласно паспортам и руководствам эксплиатации.
- 5. В случае, если дверь оснащена средствами СКУД или домофонии, то магнитоконтактные извещатели не устанавливаются.

							ГКО	0-303-22-	-P-COTC2
Изм	. Кол.уч	. /lucm	№док.	Подп. //	Дата	Многофункциональный гостиничный комплен по адресу: г.Москва, проспект Мира, вл. 22:		мной авт	остоянкой
Разг	οαδοπα/	1 Злоби	Н	Al-	10.24	CHCMANG ONDGHAO-MDAROWHOŪ	Стадия	/lucm	Листов
ГИП		Артюхов		# 1-	10.24	Система охранно-тревожной сигнализации. Жилая и офисная части. Корпуса 1-4	Р	26	
						План расположения кабельных трасс. Корпус 4. Этаж 20–35.	В	ПК-пр	оект
•						Копировал	-	Формат	A1

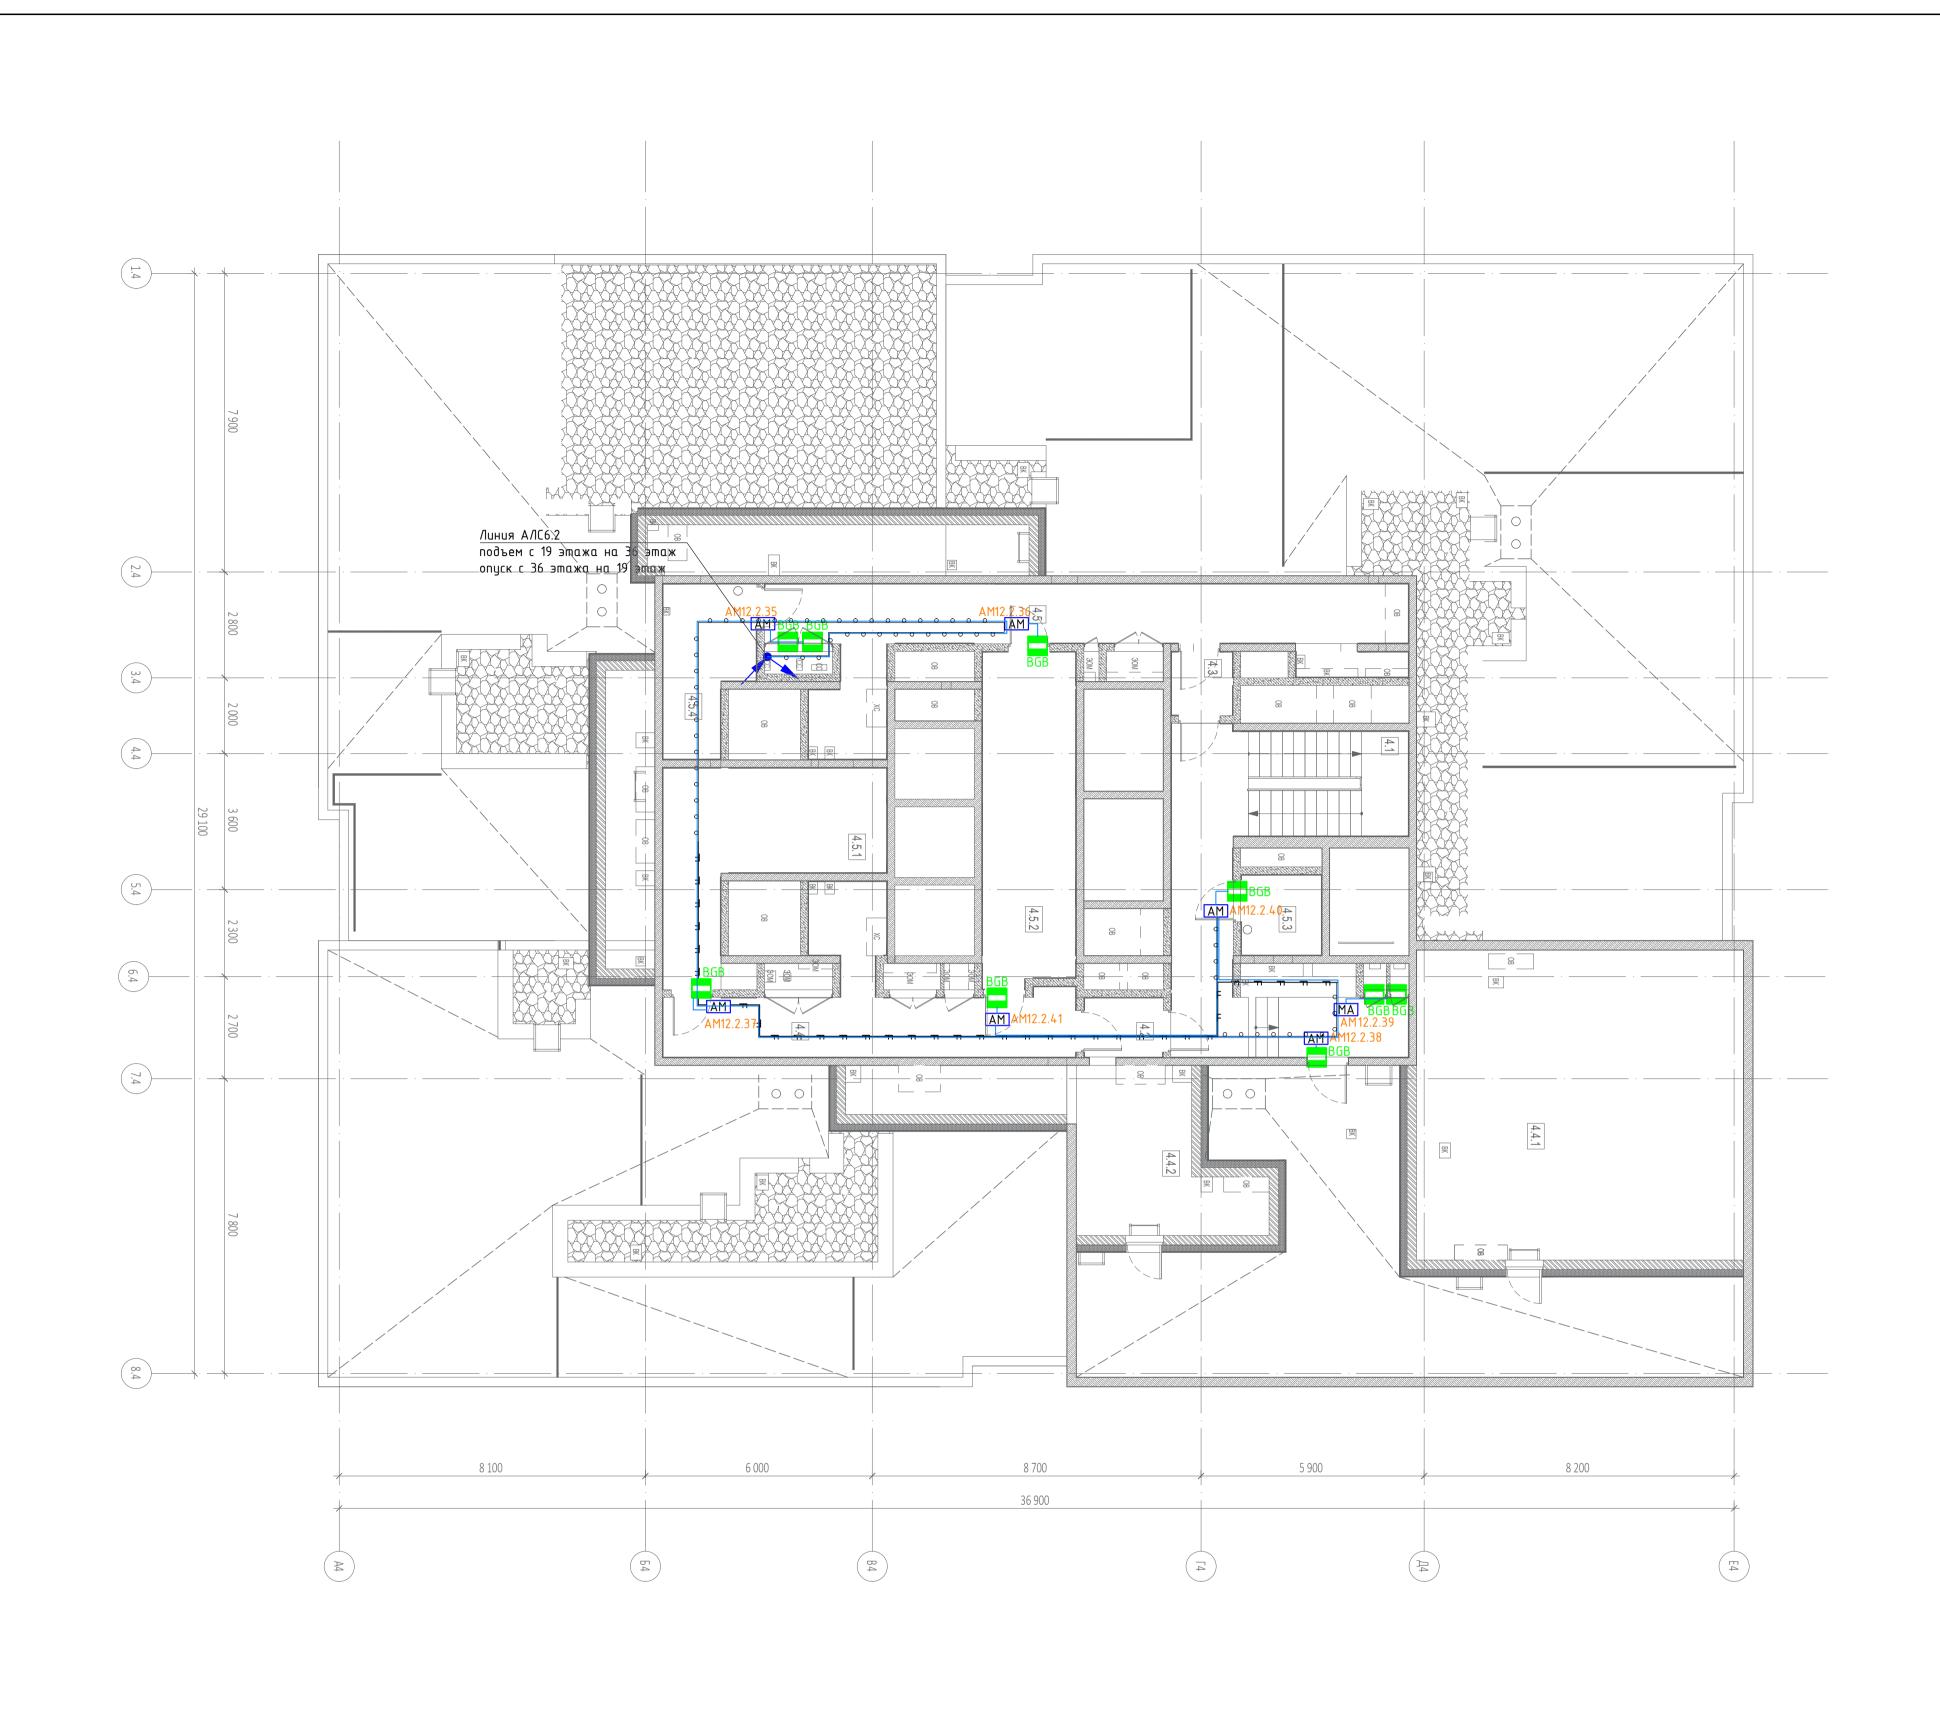

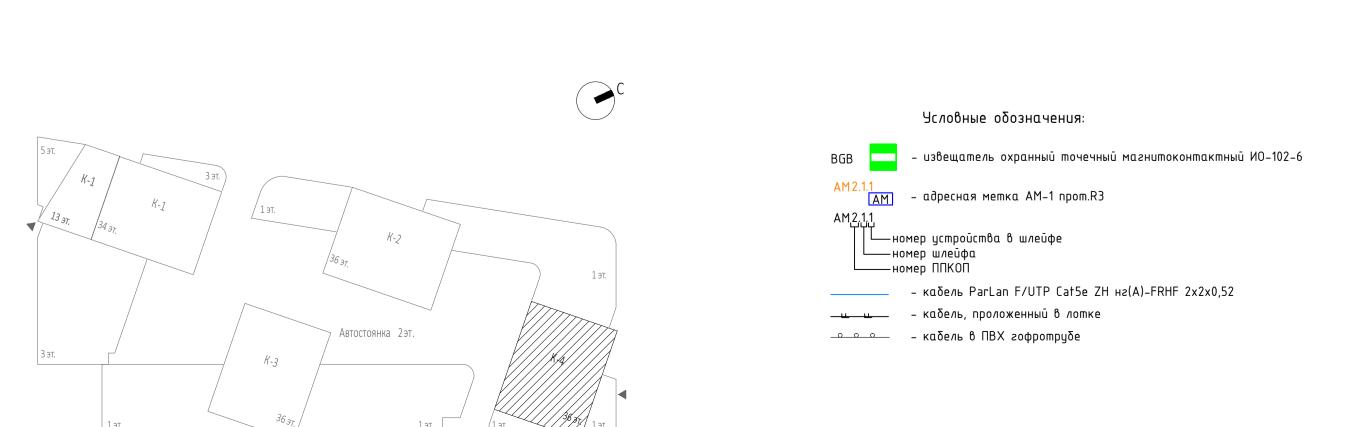


### Экспликация помещений техэтажа на отм.+116.250 Площадь, Кат. Наименование $M^2$ ПОМ. помещения Гостиничный комплекс места общего пользования 34,40 4.1 Лестница 4.2 Тамбур-шлюз 3,30 4.3 Тамбур-шлюз 2,70 22,50 4.4 Коридор 34,30 Технические помещения 21,70 B3 4.5.1 Помещение СС 21,50 B3 4.5.2 Электрощитовая Помещение для размещения узлов 4.5.3 управления 4,50 B4 спринклерной установки Помещение для размещения узлов 9,50 B4 4.5.4 управления спринклерной установки Техническое пространство Пространство для 4.4.1 прокладки 70,90 коммуникаций Пространство для 4.4.2 прокладки 16,90 коммуникаций 242,20

- 1. Проектируемые кабельные линии прокладываются в лотках, предусмотренных в разделе кабеленесущих конструкций, в трубе гофрированной пластиковой в коридорах за подвесным потолком, в помещениях по стенам в штробах.
- 2. Смотреть совместно со структурной схемой, где указаны длины кабельных линий.
- 3. Нарезку кабелей проводить после предварительного промера трассы. Кабельные трассы
- показаны условно и могут быть изменены при монтаже.

  4. Привязки оборудования даны для справки и уточняются в ходе проведения монтажных работ. Установку оборудования производить строго согласно паспортам и руководствам эксплиатации.
- 5. В случае, если дверь оснащена средствами СКУД или домофонии, то магнитоконтактные извещатели не устанавливаются.


							ГКО	)-303-22-	P-COTC2
Изм.	Кол.уч.	Лucm	№док.	Подп. //		Многофункциональный гостиничный комплеі по адресу: г.Москва, проспект Мира, вл. 22		мной авт	остоянкой
Разро	ιδοπαл	Злобин	4	Al-	10.24	Система оуранно-тревожной	Стадия	/lucm	Листов
Изм. Кол.уч Разработа ГИП		Артю	ков (	# 1-	10.24	Система охранно-тревожной сигнализации. Жилая и офисная части. Корпуса 1-4	Р	27	
						План расположения кабельных трасс. Корпус 4. Этаж 36.	В	ПК-пр	оект

### Узел прохода кабельных линий через строительные конструкции

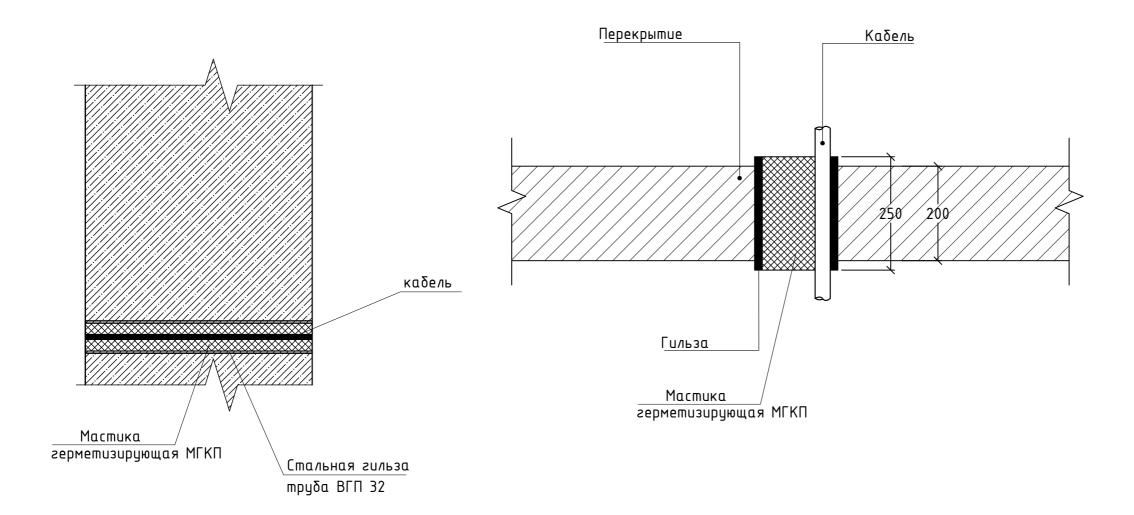

- 1. Монтаж проводить согласно инструкции ТИ 006-2022.
- 2. Огнестойкость универсальной кабельной проходки с заделкой мастикой МГКП по предельным состояниям потери теплоизолирующей способности (I), потери целостности материала (E) и достижению критической температуры для оболочек кабелей (T) составляет 90 минут (IET90 по ГОСТ Р 53310).
  - 3. Уплотнительный слой из мастики выполняется на длину не менее 200 мм


### Организация вертикального стояка СС

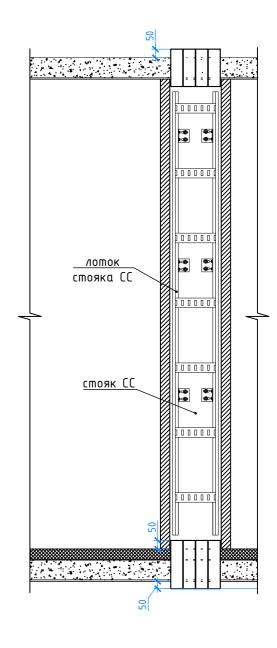

#### Іримечание:

1) Оборудование и материалы для кабеленесущих систем здания настоящей рабочей документацией не предусматриваются и учитываются разделом закладных устройств или аналогичным.

# Вывод кабеля в трубе гофрированной из лотка Вид сверху

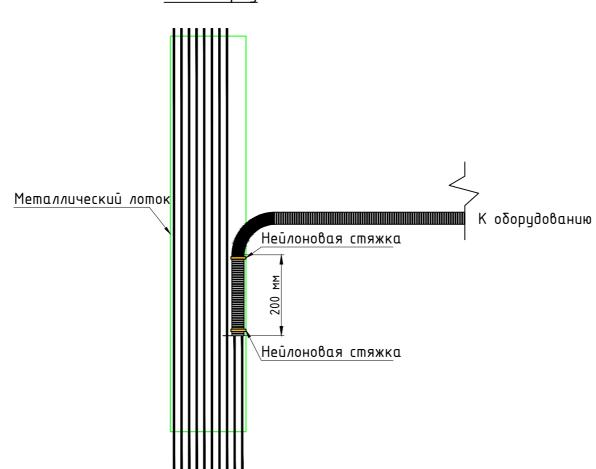


### Примечание:

1) Кабельные лотки СС настоящей рабочей документацией не предусматриваются, см. разделы "Система кабельных конструкций. Автостоянка" ГКО-303-22-Р-СКК1 и Система кабельных конструкций. Стилобат" ГКО-303-22-Р-СКК2


							ГКО	)-303-22-	P-COTC2					
Изм.	Кол.уч.	/lucm	№док.	Подп. /		по адресу: г.Москва, проспект Мира, вл. 22:	ногофункциональный гостиничный комплекс с подземной автостоянко о адресу: г.Москва, проспект Мира, вл. 222/2							
Разработал		ботал Злобин		пал Злобин		10.24	CHEMBAG ONDGHAO-MDEROWHOJ	Стадия	/lucm	Листов				
гип	Артюхов		хов	# /-	10.24	Система охранно-тревожной сигнализации. Жилая и офисная части. Корпуса 1-4	Р	28						
						Узлы прокладки кабельных линий.	В	ПК-пр	оект					

Формат А2

Расположение магнитокантактнго извещателя на одностворчатой двери

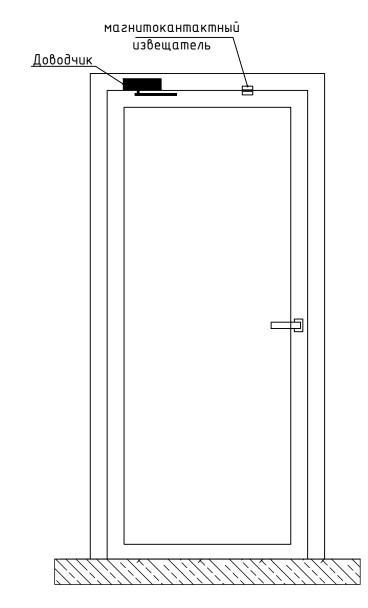

Расположение магнитокантактных извещателей на двухстворчатой двери

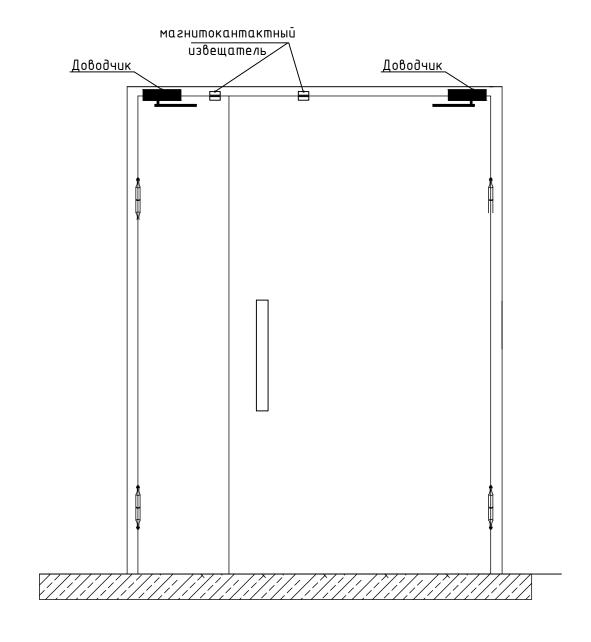

Примечание

Взамен инв. №


Подп. и дата

Инв. № подл.

1) Подключение производить строго по документации производителя оборудования, паспортам, руководствам по эксплуатации и др.

							ГКО	0-303-22-	P-COTC2
Изм.	Кол.уч.	/lucm	№док.	Подп.//		Многофункциональный гостиничный комплеі по адресу: г.Москва, проспект Мира, вл. 22		мной авт	остоянкой
Разро	ιδοπαл	Злобин	1	Al-	10.24	Система охранно-тревожной	Стадия	/lucm	Листов
ГИП		Артю	хов 🤇	# /-	10.24	Система охранно-тревожной сигнализации. Жилая и офисная части. Корпуса 1-4	Р	29	
						Эскиз расположения охранных извещателей.	В	() ПК-пр	оект

Копировал Формат АЗ

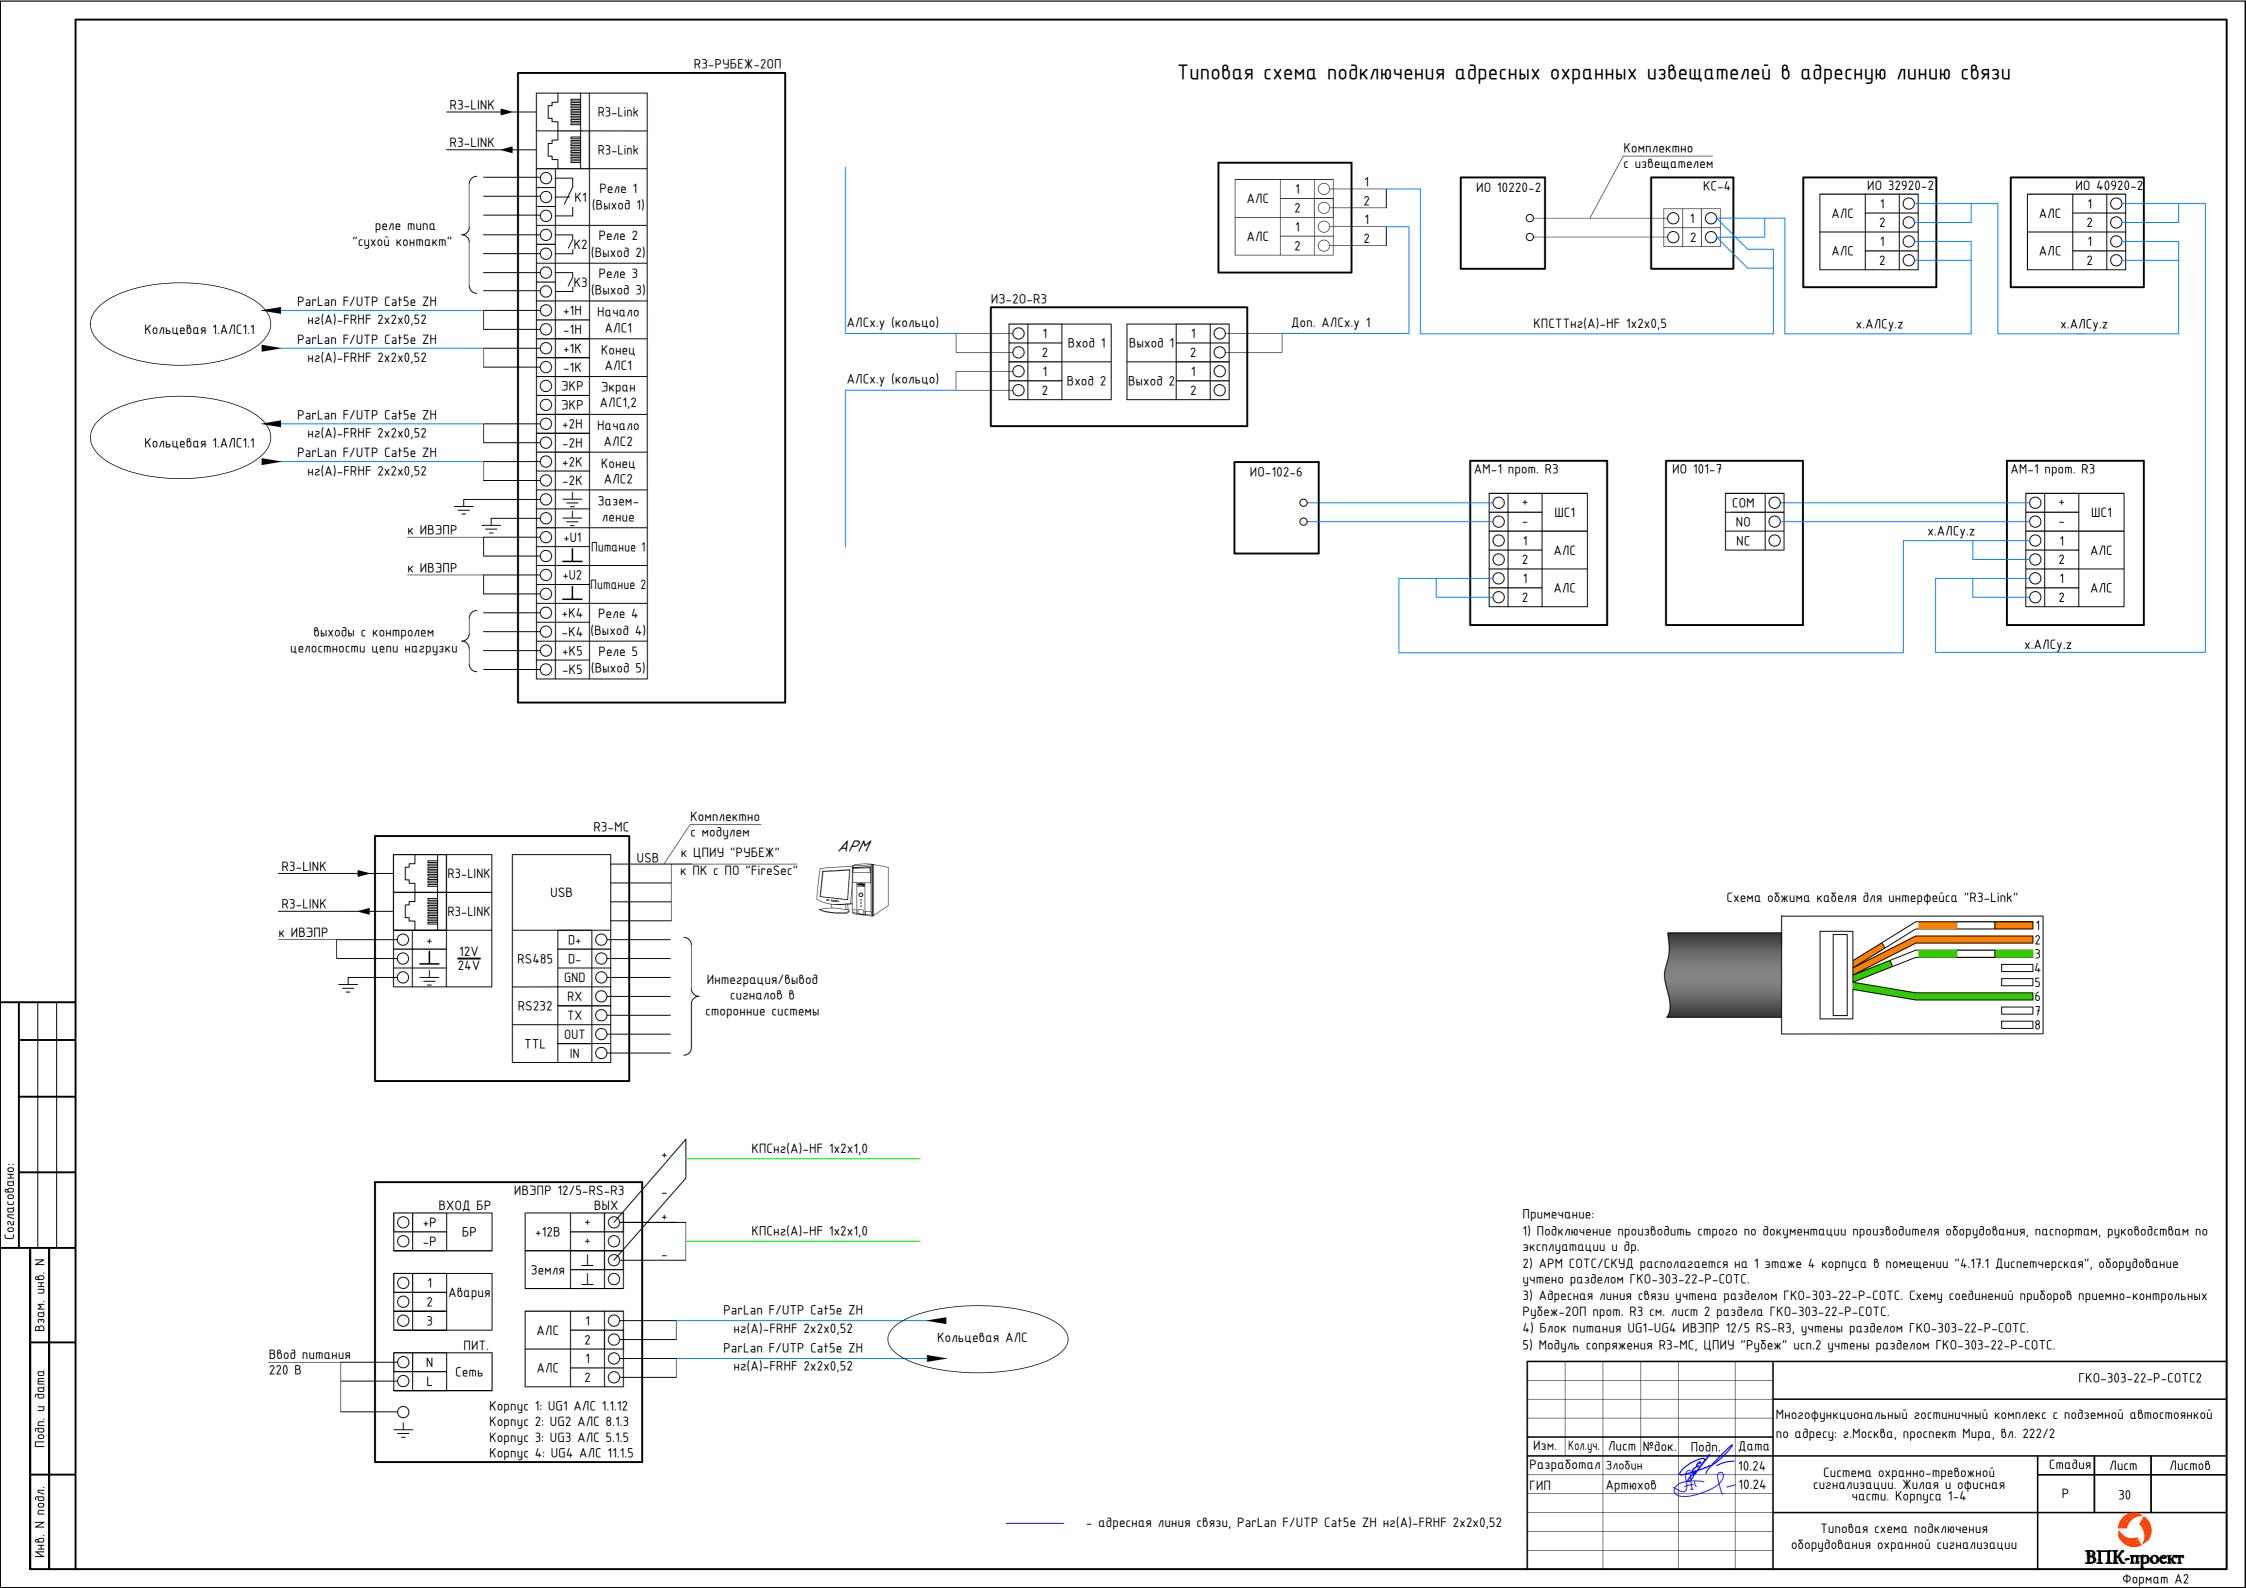

	Поз.	Наименование и техническая характеристика	Tun, марка, обозначение документа, опросного листа	Код продукции	Поставщик	Ед. измерения	Кол-во	Масса 1 ед., кг	Примеч	чание
	1	2	3	4	5	6	7	8	9	1
	1	Оборудование ЭТАП 1 Автостоянка								
	1.1	Прибор приемно-контрольный и управления охранно-пожарный адресный	R3−РУБЕЖ-20П		000 «КБ Пожар Автоматики		4			
	2	Оδορудование ЭТАП 1 Корпус 2								
	2.1	Извещатель охранный точечный магнитоконтактный	ИО 102-6		РЗМКП	шm.	148			
	2.2	Адресная метка	"AM-1" npom.R3		000 «КБ Пожар Автоматики		78			
<u>Он</u>	2.3	Изолятор шлейфа	ИЗ-20-R3		000 «КБ Пожар Автоматиких	I IIIM I	35			
Согласовано	3	Кαδельные изделия ЭТАП 1 Корпус 2								
	3.1	Кабель монтажный, парной скрутки, с изоляцией и оболочкой из полимерной композиции не содержащей галогенов	ParLan F/UTP Cat5e ZH нг(A)-FRHF 2x2x0,52		Паритет	М.	2540			
	3.2	Труба ПЛЛ гибкая гофр. не содержит галогенов д.20мм, ПВ-0, с протяжкой		81820	ДКС	М.	200			
	3.3	Держатель-клипса, д.20мм, серый		51020M	ДКС	шт.	600			
	3.4	Стяжка пластиковая 4.8х160мм, упак=100шт.			Россия	yn.	10			
ласован	3.5	Мастика герметизирующая огнезащитная	МГКП		000 "НПЛ-3808	30″ кг	15			
(02	3.6	Труба стальная водогазопроводная	ВГП 32			м	20			
Инв. №	3.7	Монтажный комплект (саморезы, дюбели, клеммные колодки, монтажные коробки, маркировочный комплект и др)				КОМПЛ.	1			
Взам. Ин										
та									ГКО-303-22-	ם בחדרי בר
пись и дата								ū комплекс с no		
Пос				Изм. Кол.уч. Лист №до	ок. Подп. // Дата			l c	ual a. I	Д 0
подл.				Разработал Злобин ГИП Артюхов	10.24	Система охра сигнализации. Х части. Ко	нно-тревожн Килая и офис орпуса 1–4	ой сная Р	ия Лист 1	/lucmob
Инв. № п.						Спецификация изде/ матер	πυῦ, οδορудοβ υαποβ	Вания и	ВПК-про	рект

	Поз.	Наименование и техническая характеристика	Tun, марка, обозначение документа, опросного листа	Код продукции	Поставщик	Ед. измерения	Кол-во	Масса 1 ед., кг	Примечание
	4	Оборудование ЭТАП 1 Корпус 4							
	4.1	Извещатель охранный точечный магнитоконтактный	ИО 102-6		РЗМКП	шт.	145		
	4.2	Адресная метка	"AM-1" npom.R3		000 «КБ Пожарной Автоматики»	шт.	75		
11	4.3	Изолятор шлейфа	ИЗ-20-R3		000 «КБ Пожарной Автоматики»	шт.	35		
	5	Кабельные изделия ЭТАП 1 Корпус 4							
	5.1	Кабель монтажный, парной скрутки, с изоляцией и оболочкой из полимерной композиции не содержащей галогенов	ParLan F/UTP CatSe ZH нг(A)-FRHF 2x2x0,52		Паритет	М.	2600		
ОН	5.2	Труба ПЛЛ гибкая гофр. не содержит галогенов д.20мм, ПВ-0, с протяжкой		81820	ДКС	М.	200		
<i>L огласовано</i>	5.3	Держатель-клипса, д.20мм, серый		51020M	ДКС	шт.	600		
1021	5.4	Стяжка пластиковая 4.8х160мм, упак=100шт.			Россия	yn.	10		
	5.5	Мастика герметизирующая огнезащитная	МГКП		000 "НПЛ-38080"	KZ	15		
	5.6	Труба стальная водогазопроводная	ВГП 32			М	20		
	5.7	Монтажный комплект (саморезы, дюбели, клеммные колодки, монтажные коробки, маркировочный комплект и др)				компл.	1		
<i>Loгласовано</i>	6	Оδοрудование ЭТАП 2 Корпус 1							
оглас	6,1	Извещатель охранный точечный магнитоконтактный	ИО 102-6		РЗМКП	шт.	130		
	6,2	Адресная метка	"AM-1" npom.R3		000 «КБ Пожарной Автоматики»	шт.	68		
Взам. Инв. №	6,3	Изолятор шлейфа	ИЗ-20-R3		000 «КБ Пожарной Автоматики»	шт.	31		
u dama B	7	Кαδельные изделия ЭТАП 2 Корпус 1							
Подпись и	7.1	Кабель монтажный, парной скрутки, с изоляцией и оболочкой из полимерной композиции не содержащей галогенов	ParLan F/UTP CatSe ZH нг(A)-FRHF 2x2x0,52		Паритет	М.	2380		
Пос	7.2	Труба ПЛЛ гибкая гофр. не содержит галогенов д.20мм, ПВ-0, с протяжкой		81820	ДКС	М.	180		
Инв. № подл.				Изм. Ко <i>л</i> . Лист N°ð	Оск. Подпись Дата	ГК	0-303-22	?-P-C0TC2.C0	Лисп

Поз.	Наименование и техническая характеристика	Tun, марка, обозначение документа, опросного листа	Код продукции	Поставщик	Ед. измерения	Кол-во	Масса 1 ед., кг	Примечания
7.3	Держатель-клипса, д.20мм, серый		51020M	ДКС	шт.	540		
7.4	Стяжка пластиковая 4.8х160мм, упак=100шт.			Россия	yn.	10		
7.5	Мастика герметизирующая огнезащитная	МГКП		000 "НПЛ-38080"	KZ	15		
7.6	Труба стальная водогазопроводная	ВГЛ 32			М	20		
7.7	Монтажный комплект (саморезы, дюбели, клеммные колодки, монтажные коробки, маркировочный комплект и др)				компл.	1		
8	Оδорудование ЭТАП 2 Корпус 3							
8.1	Извещатель охранный точечный магнитоконтактный	ИО 102-6		РЗМКП	шт.	146		
8.2	Адресная метка	"AM-1" npom.R3		000 «КБ Пожарной Автоматики»	шт.	76		
8.3	Изолятор шлейфа	ИЗ-20-R3		000 «КБ Пожарной Автоматики»	шт.	35		
9	Кαδельные изделия ЭТАП 2 Корпус 3							
9.1	Кабель монтажный, парной скрутки, с изоляцией и оболочкой из полимерной композиции не содержащей галогенов	ParLan F/UTP Cat5e ZH нг(A)-FRHF 2x2x0,52		Паритет	М.	2570		
9.2	Труба ПЛЛ гибкая гофр. не содержит галогенов д.20мм, ПВ-0, с протяжкой		81820	ДКС	М.	200		
9.3	Держатель-клипса, д.20мм, серый		51020M	ДКС	шт.	600		
9.4	Стяжка пластиковая 4.8х160мм, упак=100шт.			Россия	yn.	10		
9.5	Мастика герметизирующая огнезащитная	МГКП		000 "НПЛ-38080"	KZ	15		
9.6	Труба стальная водогазопроводная	ВГЛ 32			М	20		
9.7	Монтажный комплект (саморезы, дюбели, клеммные колодки, монтажные коробки, маркировочный комплект и др)				компл.	1		

Изм. Кол. Лист №док. Подпись Дата