

Проектирование объектов строительства СВИДЕТЕЛЬСТВО № 0112-2015-7722851437-П-064

«Многоквартирный жилой дом по адресу: Московская область, городской округ Звенигород, район «Восточный», микрорайон 2»

Стадия проектирования: Рабочая документация

Договор: 23-16

Шифр альбома: 23-16-АР1

Наименование альбома: Корпус 1.

Архитектурные решения

Директор Михалицын

TOTAL TIATTAGE SERVICE TO THE TOTAL TOTAL

Главный инженер проекта Патрушев

Исполнители Вязьмина



	Разрешение № б/н		Обозначение	23-16-	23-16-AP1				
			Наименовани е объекта строительства	«Многоквартирный жилой дом по адр округ Звенигород, район «Во	ская область, городской икрорайон 2»				
Ī	Изм.	Лист	Содер	ожание изменения	Код	Примечание			
ŀ	1	1,2,3,28	Листы заменены						
	2	1, 15	Листы заменены						
	3	1, 15	Внесены изменения в ведомость рабочих чертежей Внесены корректировки в экспликацию наружной отделки фасада Внесены примечания в ведомость рабочих чертежей Внесены корректировки в ведомость отделки помещений общего пользования						
	4	1, 27							
	5	1, 4-35	Внесены примечания в ведо Листы заменены	мость рабочих чертежей					
			\ \						
L	Изм. внёс Вязы Составил Патру					Лист Листов			
				KICK					
	ГИП Утверди:	Патру п Патру				1 1			


Согласованно Н.контр

ЛИСТ	НАИМЕНОВАНИЕ	ПРИМЕЧАНИЕ
1	ОБЩИЕ ДАННЫЕ	Изм.1,2,3,4,5 (Зал
2	Секция 1, 2. План подвала	Изм.1 (Зам.)
3	Секция 3, 4. План подвала.	Изм.1 (Зам.)
4	Секция 1, 2. План 1 этажа	Изм.5 (Зам.)
5	Секция 3.4. План 1 этажа	Изм.5 (Зам.)
6	Секция 1, 2. План 2 этажа	Изм.5 (Зам.)
7	Секция 3.4. План 2 этажа	Изм.5 (Зам.)
8	Секция 1, 2. План типового 3-12 этажа	Изм.5 (Зам.)
9	Секция 3.4. План типового 3-12 этажа	Изм.5 (Зам.)
10	Секция 1, 2. План кровли.	Изм.5 (Зам.)
11	Секция 3, 4. План кровли.	Изм.5 (Зам.)
12	План машинного помещения	Изм.5 (Зам.)
13	Секция 3, 4. Разрез 1-1	Изм.5 (Зам.)
14	Секция 2. Разрез 3-3	Изм.5 (Зам.)
15	Фасад в осях "15-1"	Изм.2,3,5 (Зам
16	Фасад в осях "А-Ш"	Изм.5 (Зам.)
17	Фасад в осях "1-15"	Изм.5 (Зам.)
18	Фасад в осях "Ш-А"	Изм.5 (Зам.)
19	Секция 1. Спецификация элементов заполнения оконных и балконных проемов	Изм.5 (Зам.)
20	Секция 1. Спецификация элементов заполнения дверных проемов.	Изм.5 (Зам.)
21	Секция 2. Спецификация элементов заполнения оконных и балконных проемов	Изм.5 (Зам.)
22	Секция 2. Спецификация элементов заполнения дверных проемов	Изм.5 (Зам.)
23	Секция 3. Спецификация элементов заполнения оконных и балконных проемов	Изм.5 (Зам.)
24	Секция 3. Спецификация элементов заполнения дверных проемов	Изм.5 (Зам.)
25	Секция 4. Спецификация элементов заполнения оконных и балконных проемов	Изм.5 (Зам.)
26	Секция 4. Спецификация элементов заполнения дверных проемов	Изм.5 (Зам.)
27	Ведомость отделки помещений общего пользования	Изм.4 5 (Зам.)
28	Секция 1. Экспликация полов	Изм.1,5 (Зам.)
29	Секция 2. Экспликация полов	Изм.5 (Зам.)
30	Секция 3. Экспликация полов	Изм.5 (Зам.)
31	Секция 4. Экспликация полов	Изм.5 (Зам.)
32	Секция 1. Спецификация витражных конструкций остекления лоджий	Изм.5 (Зам.)
33	Секция 2. Спецификация витражных конструкций остекления лоджий	Изм.5 (Зам.)
34	Секция 3. Спецификация витражных конструкций остекления лоджий	Изм.5 (Зам.)
35	Секция 4. Спецификация витражных конструкций остекления лоджий	Изм.5 (Зам.)

Проектная документация разработана в соответствии с градостроительным планом земельного участка, заданием на проектирование, градостроительным регламентом, техническим регламентом, в том числе устанавливающими требования по обеспечению безопасной эксплуатации зданий, строений сооружений и безопасного использования прилегающих к ним территорий, и соблюдений технических условий.

4		3ам.		July	08.25	23-16-AP1			
3		Зам.		Jult	07.25	25-10-Al 1			
2		3ам.		, 1	05.24	1			
1		3ам.	-	Jul	04.24	Московская область, городской округ Звенигород, район			
Изм	Кол.уч	Лист	N док	Подпись	Дата	"Восточный", микрорайон 2			
ГИП		Патру	шев	()	01.24		Стадия Лист Листов		
						Корпус 1	Р	1	
				1			'	'	
Исп	ОЛНИТ.	Вязьм	ина	Just	01.24				
				0/-		Общие данные	l K		:K
Н.ко	нтр.	Жуко	3a	Menf	01.24		•		

B/III = 297 / 420 (0.12 AA2)

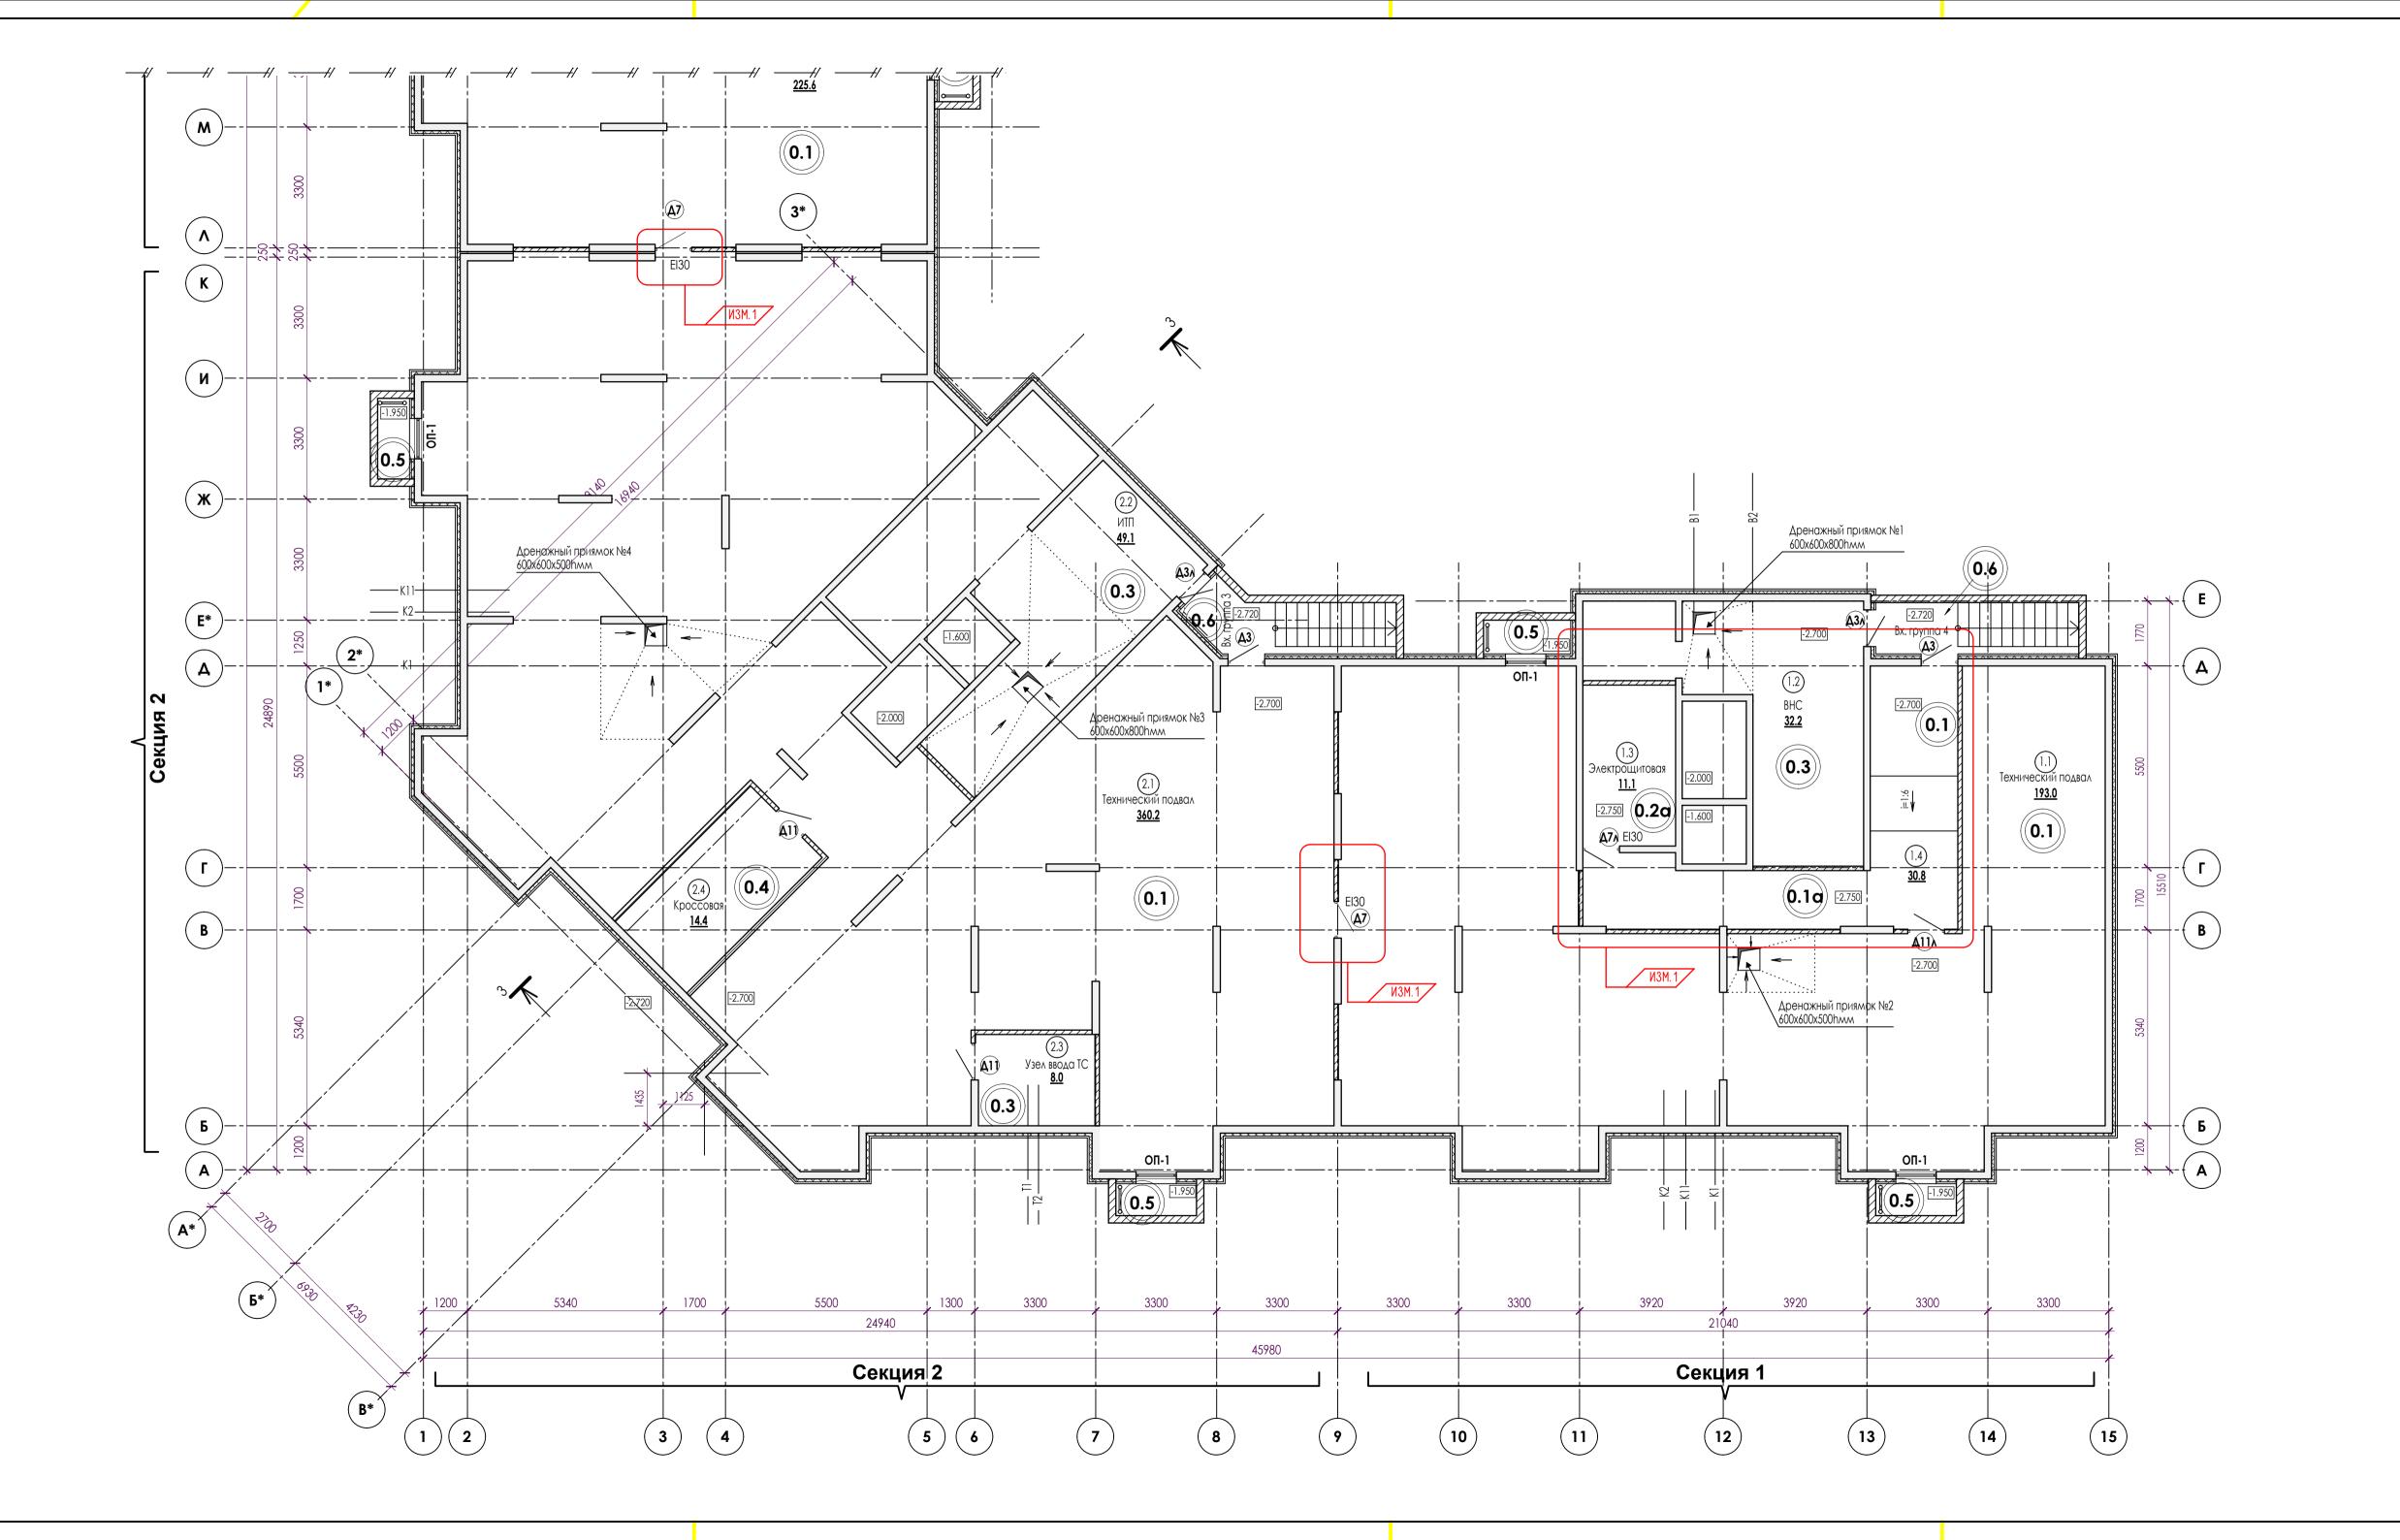

ЭКСПЛИКАЦИЯ ПОМЕЩЕНИЙ

Номер пом.	Наименование	Площадь м2	Категория помещения
Секци	я 1	•	
1.1	Технический подвал	193.0	
1.2	ВНС	32.2	Д
1.3	Электрощитовая жилого дома	11.1	B4
1.4	Коридор	30.8	
Секци	я 2		
2.1	Технический подвал	360.2	
2.2	ИТП	49.1	
2.3	Узел ввода ТС	8.0	
2.4	Кроссовая	14.4	B4
Секци	я 3	-	
3.1	Технический подвал	225.6	
3.2	Электрощитовая	12.6	B4
3.3	Кроссовая	9.8	B4
3.4	Тамбур	16.9	
3.5	Распределительный узел	3.1	
Секци	я 4		
4.1	Технический подвал	269.7	

ПРИМЕЧАНИЯ:

- 1. За относительную отметку 0,000 принят уровень чистого пола 1-го этажа.
- 2. Разрез 1-1, 3-3 см. лист АР 13, 14.
- 3. Спецификации элементов заполнения оконных и дверных проемов см. листы АР 19-26.
- 4. Ведомости отделки помещений лист АР 27.
- 5. Экспликаицю полов в повале см. лист АР- 28-31.
- Полы выполнить с уклоном 2% к приямкам.

<u>Условные обозначения:</u>

- монолитные ж/б конструкции

- ограждающие конструкции приямков, спусков в подвал монолитный ж/б

- кирпичные перегородки, 120 мм


- маркировка помещений

= EI30 = - предел огнестойкости элементов заполнения проемов


- маркировка полов


- маркировка заполнения дверных проемов


ОП-1 - маркировка заполнения оконных проемов

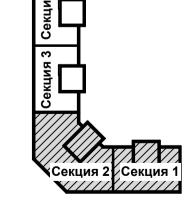


						23-16-AP1			
3M.1 3M	<u>3</u> Кол.уч	<u>—</u> Лист	N док	Подпись	Дата	Многоквартирный жилой до Московская область, городской окр "Восточный", микрор	руг Звени		айон
ИΠ	1	Патру	шев	()	01.24		Стадия	Лист	Листов
						Корпус 1	Р	2	
Іспо	лнит.	Вязьмі	1На	Jult	01.24	0 105			
l koh	нтр	Жуков	ıa	Mens	01 24	Секция 1, 2. План подвала	K		jΚ

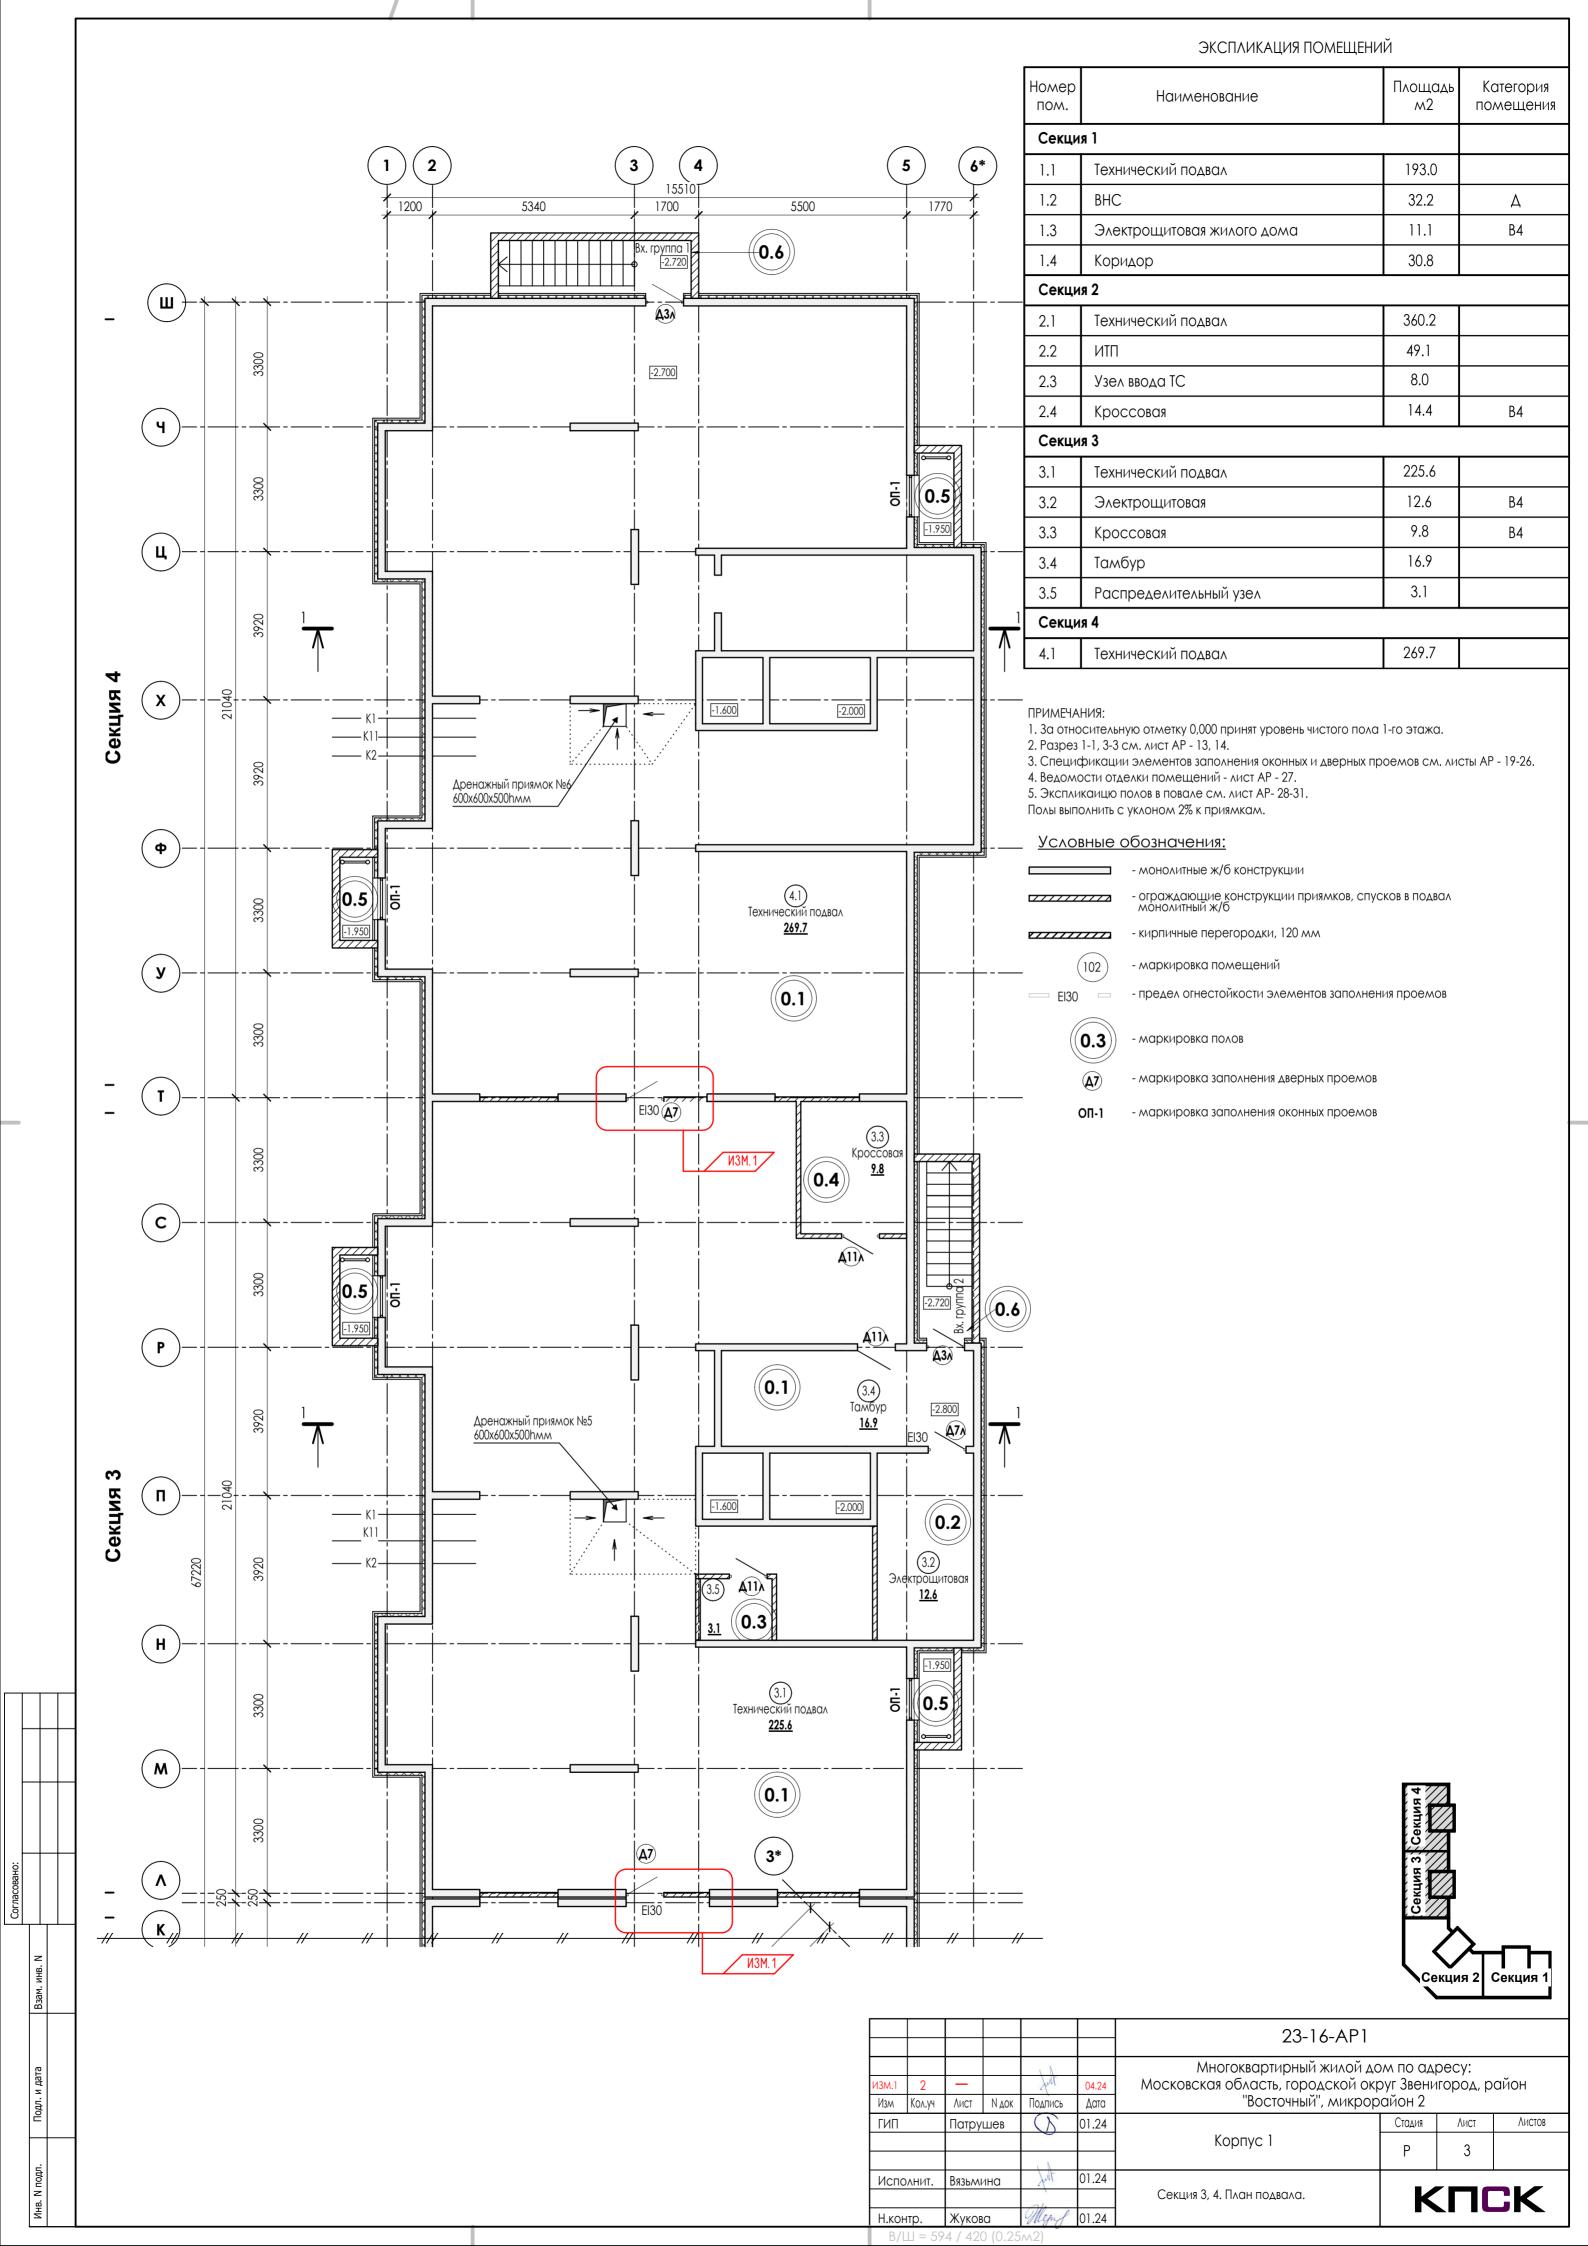

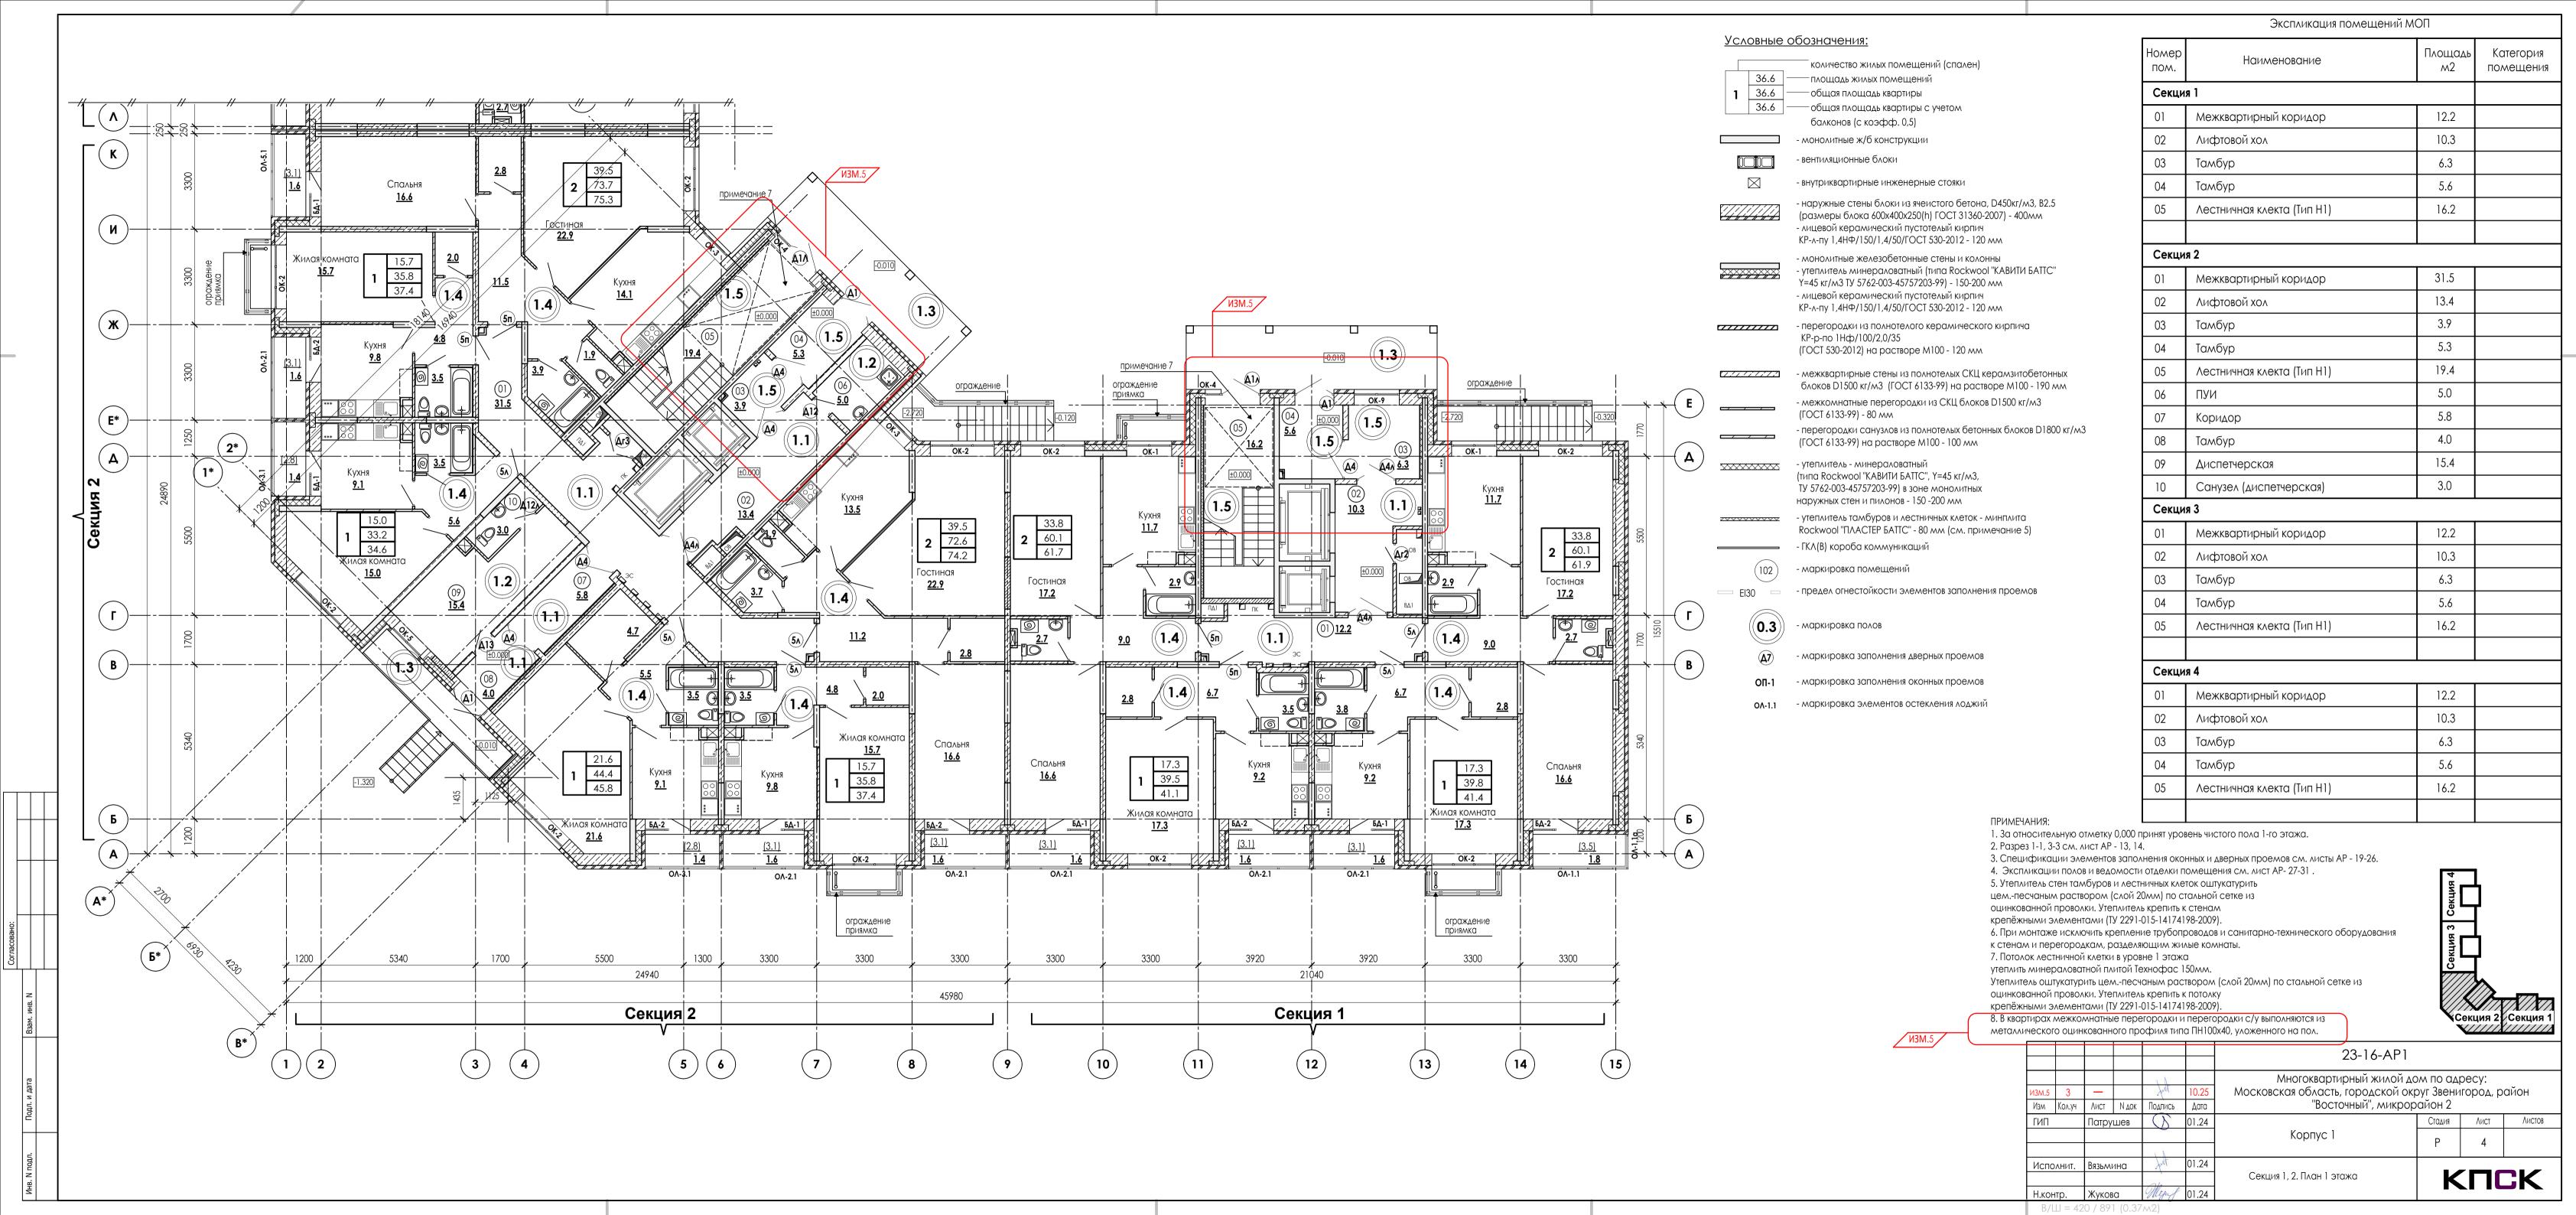

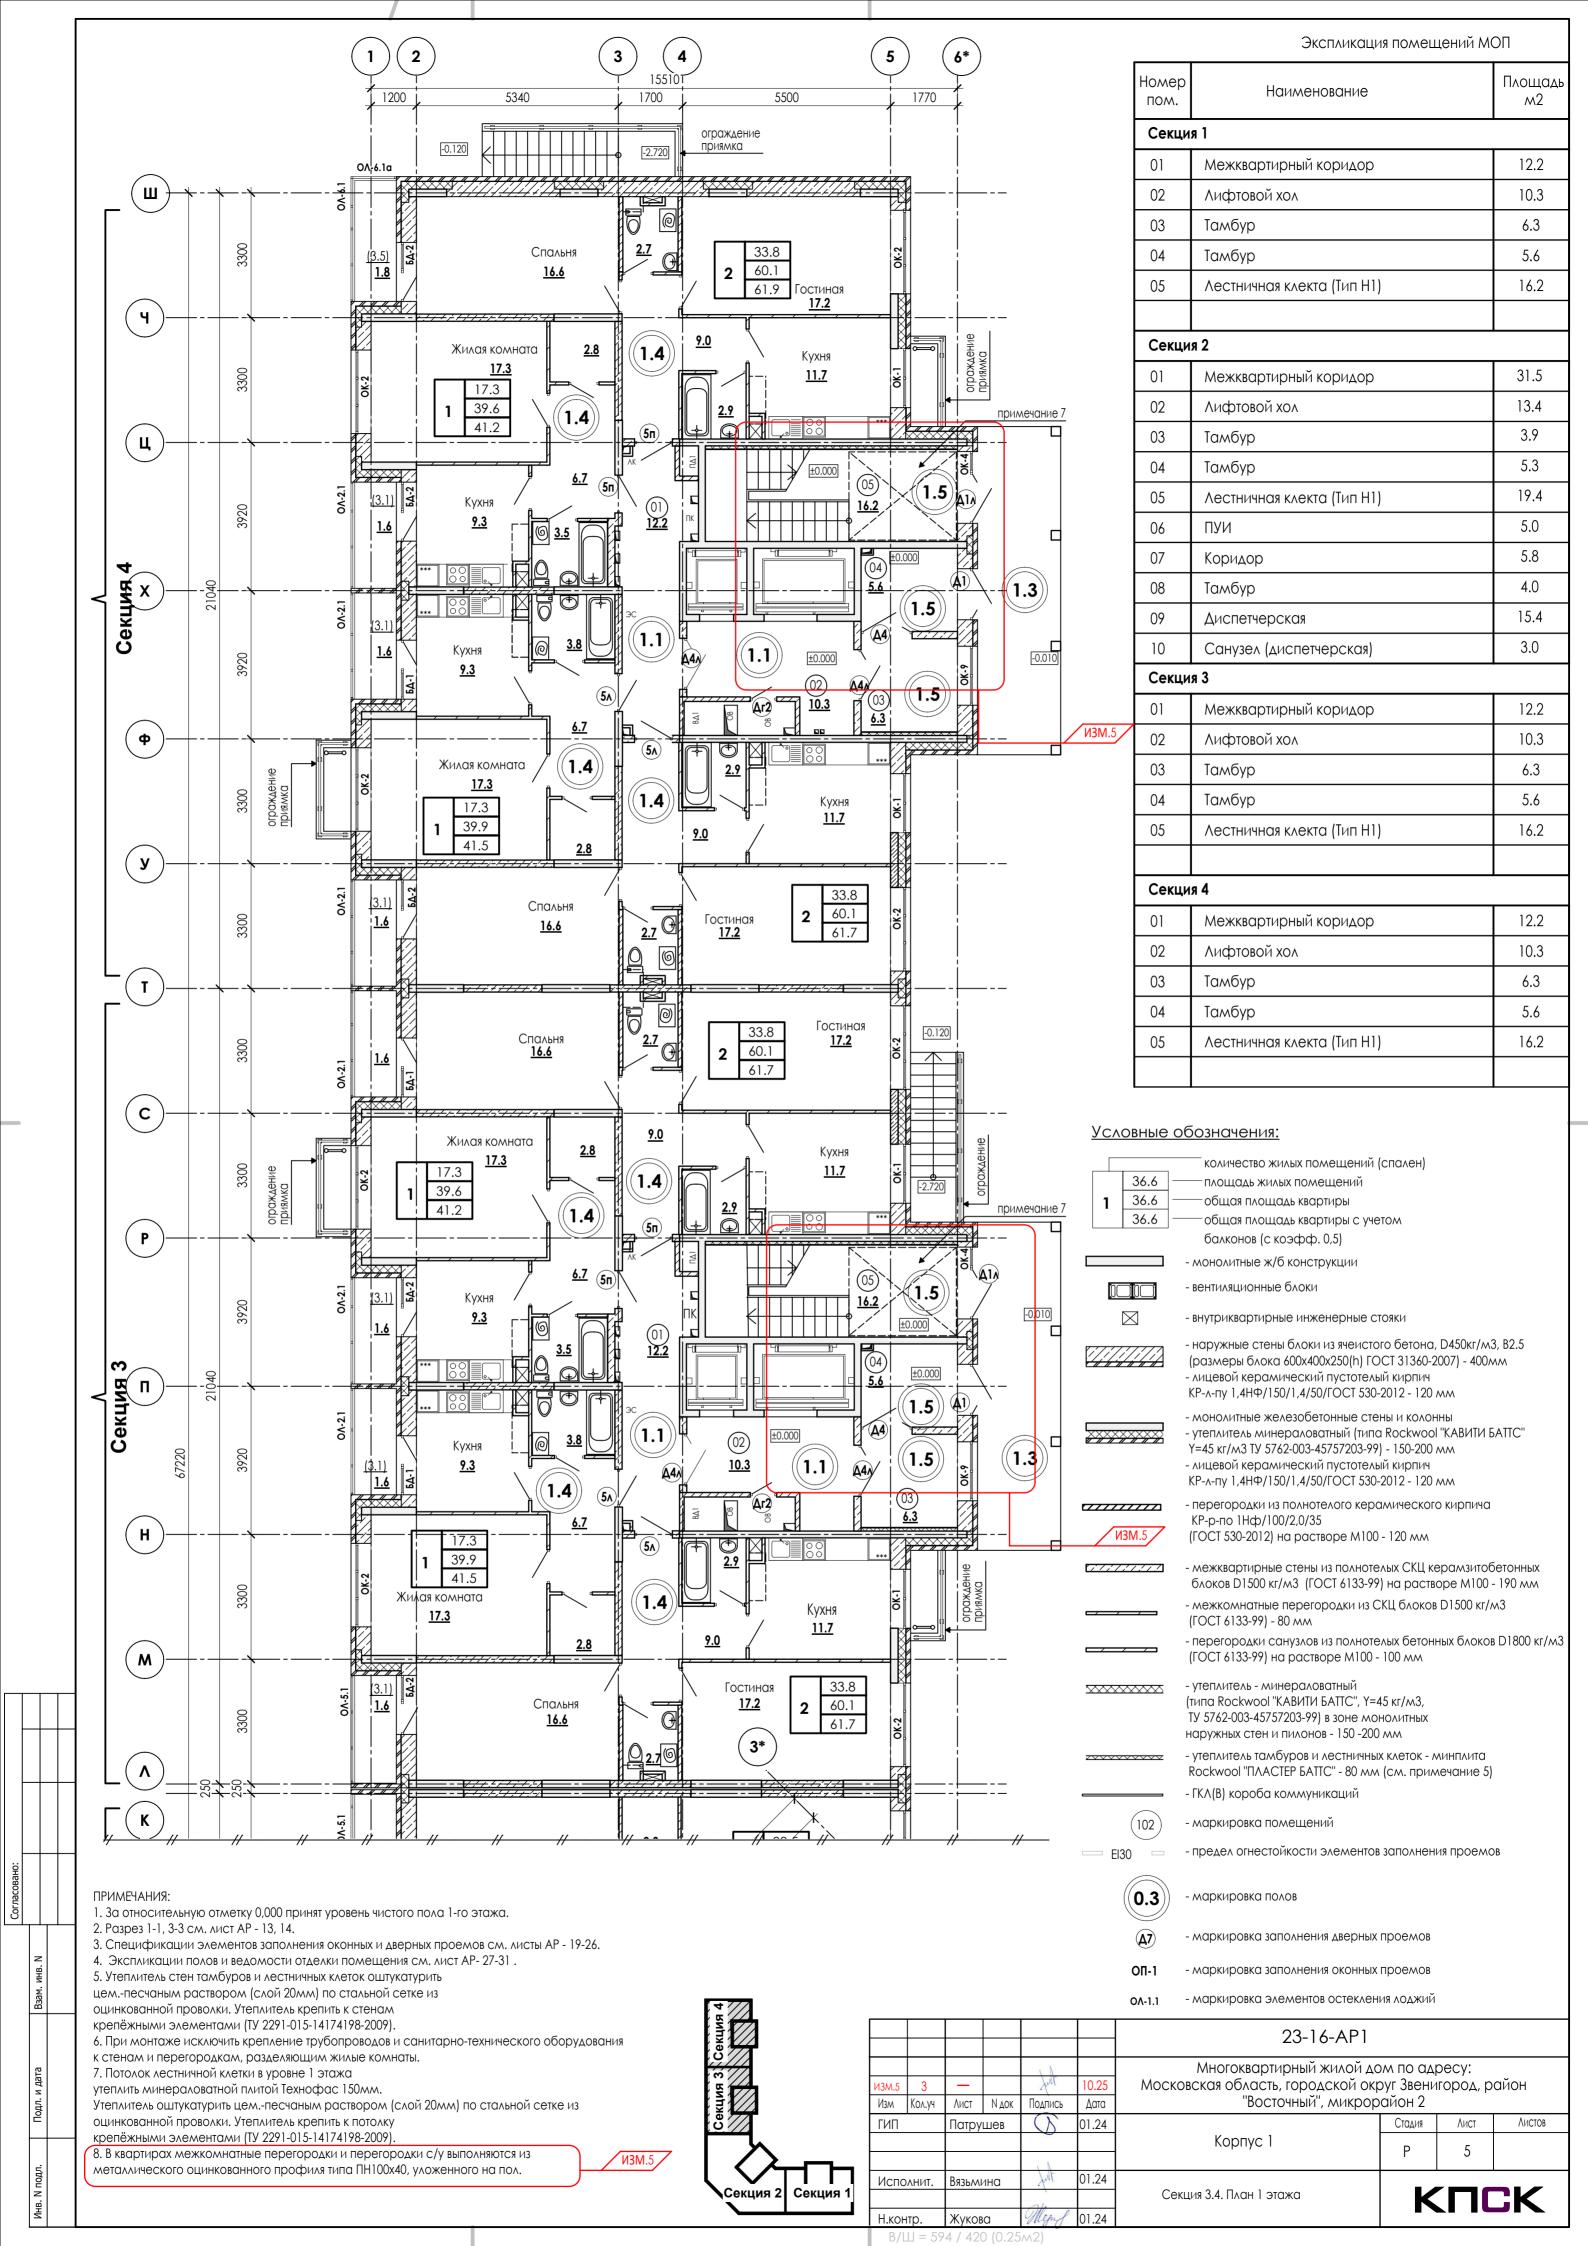

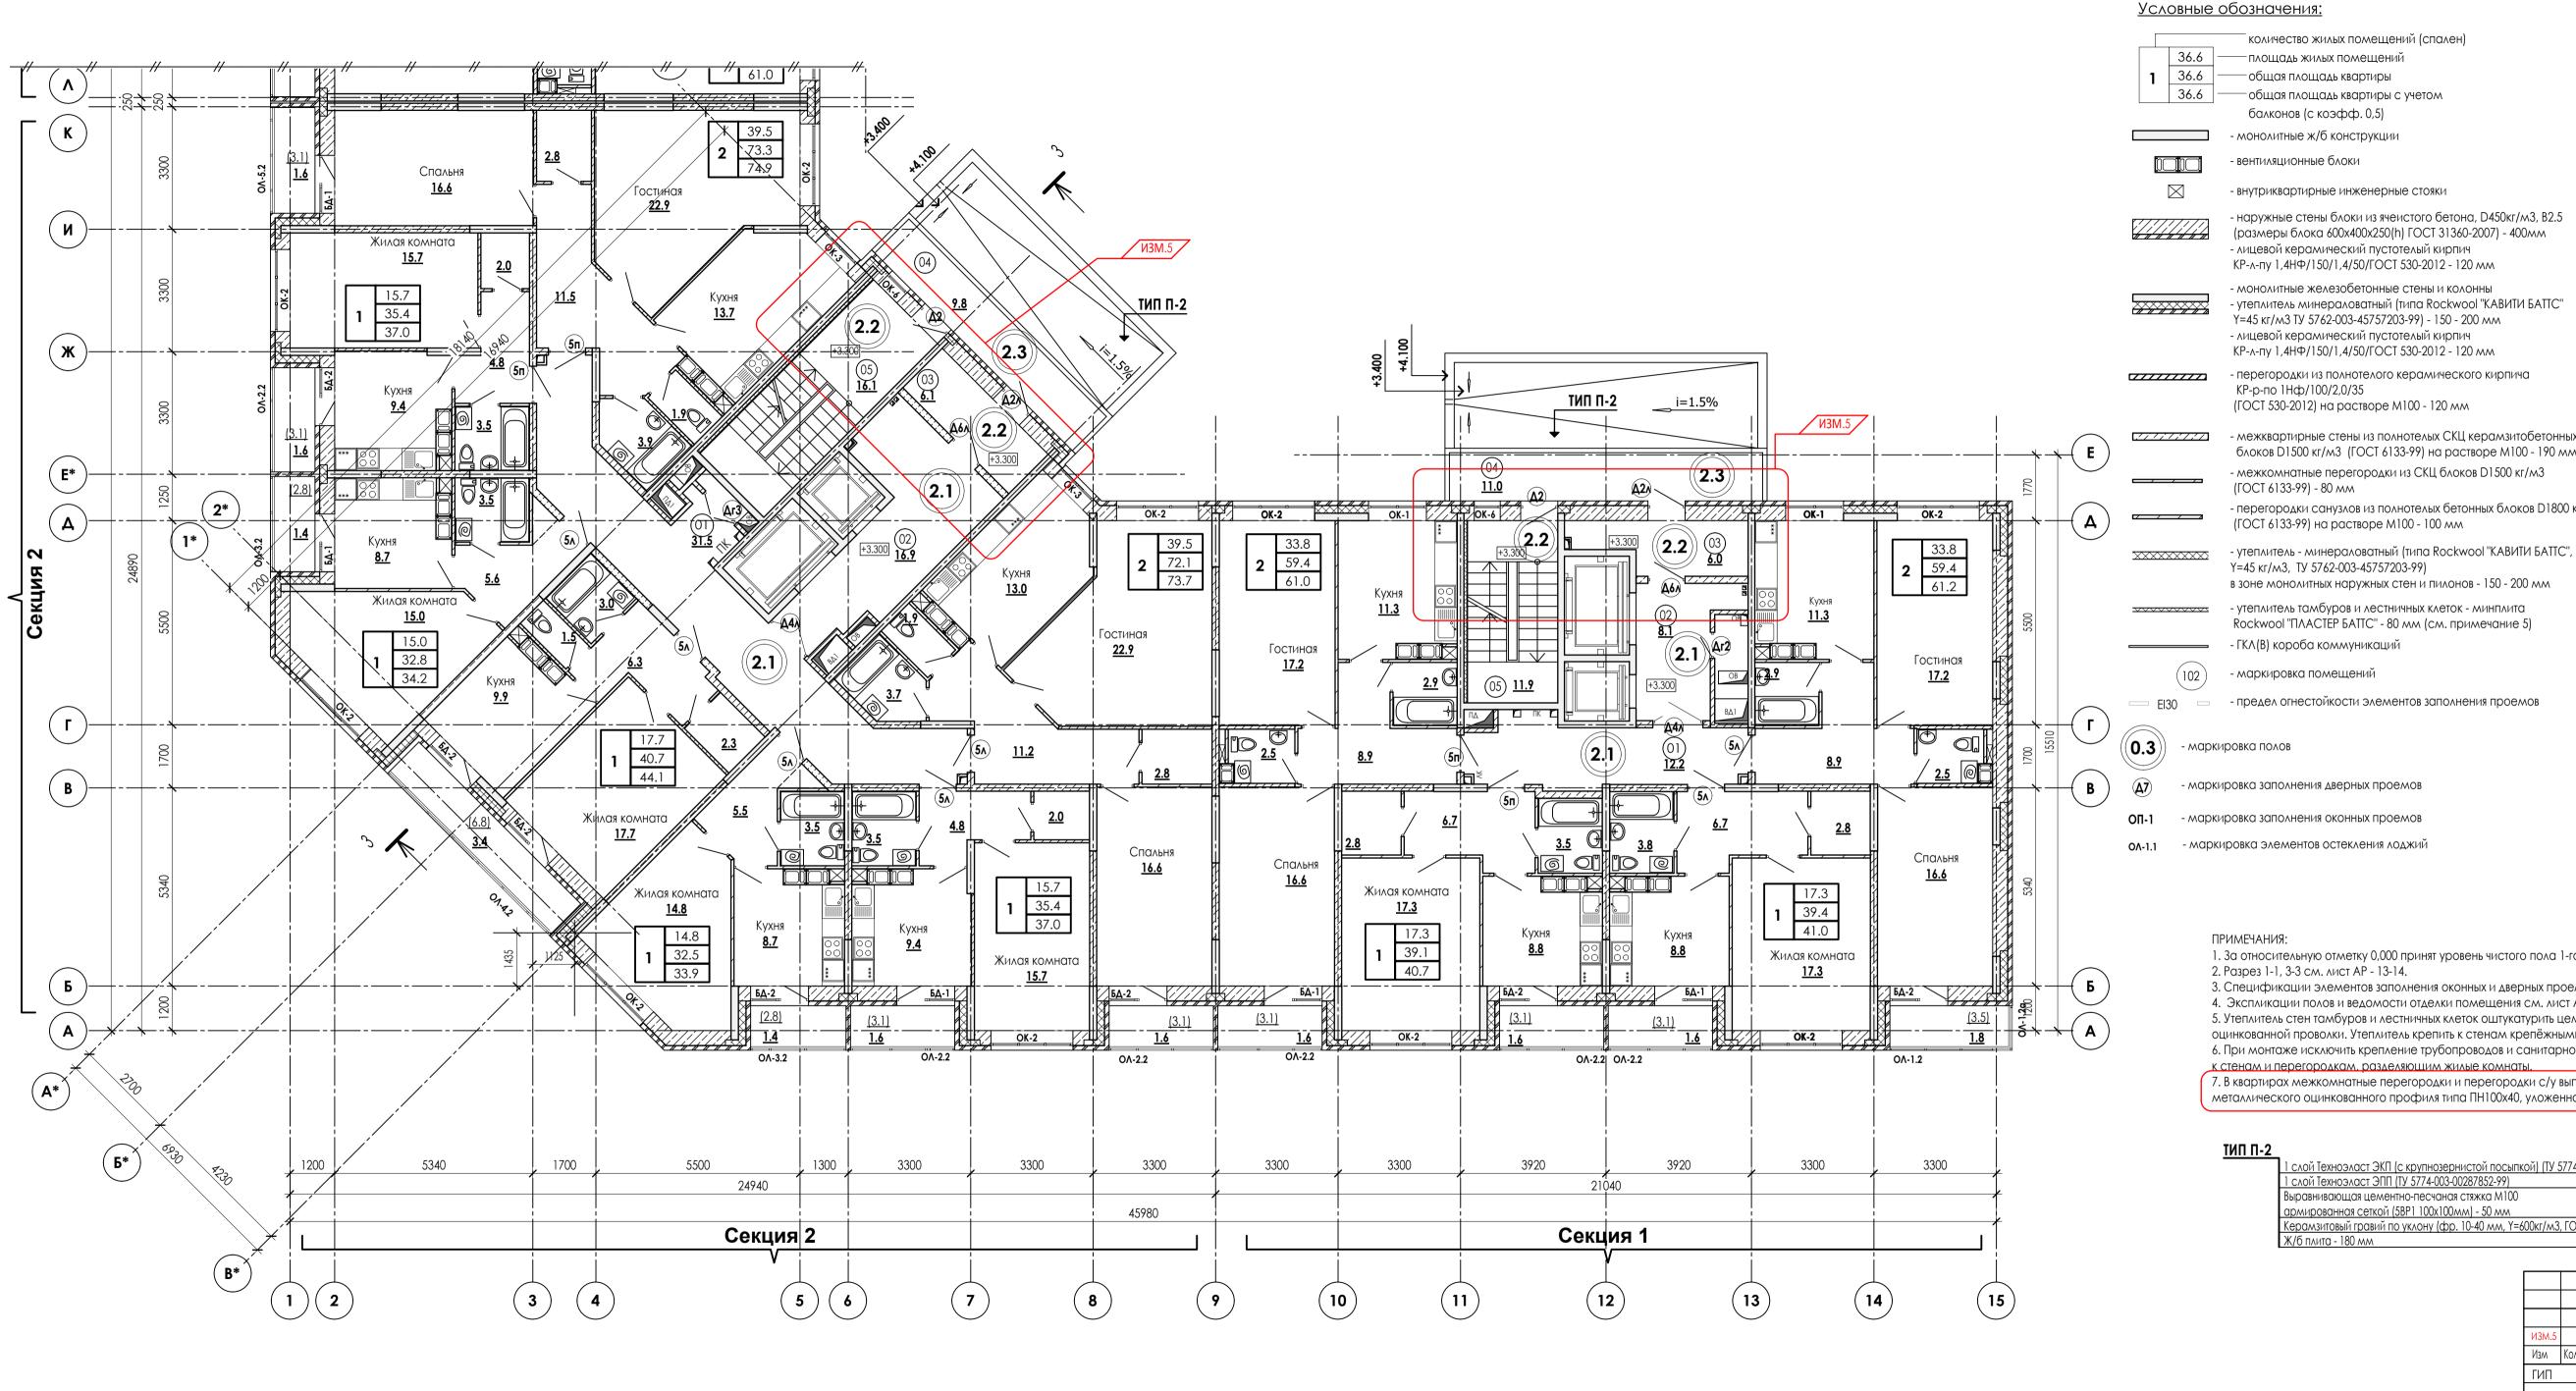

Экспликация помещений МОП

Номер пом.	Наименование	Площадь м2	Категория помещени
Секци	ля 1		
01	Межквартирный коридор	12.2	
02 Лифтовой хол		8.1	
03	Тамбур	6.0	
04	Переходной балкон	11.0	
05	Лестничная клекта (Тип Н1)	11.9	
Секци	<u> </u> ıя 2		
01	Межквартирный коридор	31.5	
02	Лифтовой хол	16.9	
03	Тамбур	6.1	
04	Переходной балкон	9.8	
05	Лестничная клекта (Тип Н1)	16.1	
Секци	<u> </u> iя 3		
01	Межквартирный коридор	12.2	
02	Лифтовой хол	8.1	
03	Тамбур	6.0	
04	Переходной балкон	11.0	
05	Лестничная клекта (Тип Н1)	11.9	
Секци	<u> </u> ıя 4		
01	Межквартирный коридор	12.2	
02	Лифтовой хол	8.1	
03	Тамбур	6.0	
04	Переходной балкон	11.0	
05	Лестничная клекта (Тип H1)	11.9	

1. За относительную отметку 0,000 принят уровень чистого пола 1-го этажа.

2. Paзpeз 1-1, 3-3 см. лист AP - 13-14.

количество жилых помещений (спален)

— площадь жилых помещений

балконов (с коэфф. 0,5) - монолитные ж/б конструкции

- вентиляционные блоки

КР-р-по 1Нф/100/2,0/35

(FOCT 6133-99) - 80 MM

общая площадь квартиры с учетом

- внутриквартирные инженерные стояки

- лицевой керамический пустотелый кирпич KP-л-пу 1,4HФ/150/1,4/50/ГОСТ 530-2012 - 120 мм - монолитные железобетонные стены и колонны

Y=45 Kr/m3 TY 5762-003-45757203-99) - 150 - 200 mm - лицевой керамический пустотелый кирпич KP-л-пу 1,4HФ/150/1,4/50/ГОСТ 530-2012 - 120 мм

- перегородки из полнотелого керамического кирпича

(FOCT 530-2012) на растворе M100 - 120 мм

(ГОСТ 6133-99) на растворе М100 - 100 мм

Y=45 Kr/M3, TY 5762-003-45757203-99)

- ГКЛ(В) короба коммуникаций

- маркировка помещений

- наружные стены блоки из ячеистого бетона, D450кг/м3, B2.5 (размеры блока 600х400х250(h) ГОСТ 31360-2007) - 400мм

- утеплитель минераловатный (типа Rockwool "KABИТИ БАТТС"

- межквартирные стены из полнотелых СКЦ керамзитобетонных блоков D1500 кг/м3 (ГОСТ 6133-99) на растворе M100 - 190 мм

- перегородки санузлов из полнотелых бетонных блоков D1800 кг/м3

- межкомнатные перегородки из СКЦ блоков D1500 кг/м3

в зоне монолитных наружных стен и пилонов - 150 - 200 мм

- утеплитель тамбуров и лестничных клеток - минплита

Rockwool "ПЛАСТЕР БАТТС" - 80 мм (см. примечание 5)

3. Спецификации элементов заполнения оконных и дверных проемов см. листы АР - 19-26.

4. Экспликации полов и ведомости отделки помещения см. лист АР - 27-31.

5. Утеплитель стен тамбуров и лестничных клеток оштукатурить цем.-песчаным раствором (слой 20мм) по стальной сетке из оцинкованной проволки. Утеплитель крепить к стенам крепёжными элементами (ТУ 2291-015-14174198-2009).

6. При монтаже исключить крепление трубопроводов и санитарно-технического оборудования


к стенам и перегородкам, разделяющим жилые комнаты,

7. В квартирах межкомнатные перегородки и перегородки с/у выполняются из металлического оцинкованного профиля типа ПН100х40, уложенного на пол.


1 слой Техноэласт ЭКП (с крупнозернистой посыпкой) (ТУ 5774-003-00287852-99) 1 слой Техноэласт ЭПП (ТУ 5774-003-00287852-99) Выравнивающая цементно-песчаная стяжка М100


армированная сеткой (5ВР1 100х100мм) - 50 мм

Керамзитовый гравий по уклону (фр. 10-40 мм, Y=600кг/м3, ГОСТ 9759-71) - 10-50 мм Ж/б плита - 180 мм

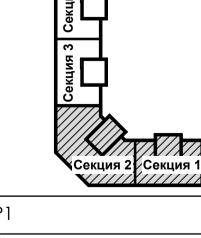

						23-16-AP1			
13М.5 Изм	3 Кол.уч	<u>—</u> Лист	N док	Подпись	10.25 Дата	Многоквартирный жилой до Московская область, городской окр "Восточный", микрор	руг Звени		айон
ГИП		Патру	/шев () 01.24		Стадия	Лист	Листов		
						Корпус 1	Р	6	
Испо	∧нит.	Вязьмі	лна	Just	01.24			17-017	
Н.кон	тр.	Жуков	sa .	Meny	01.24	Секция 1, 2. План 2 этажа	K		JK

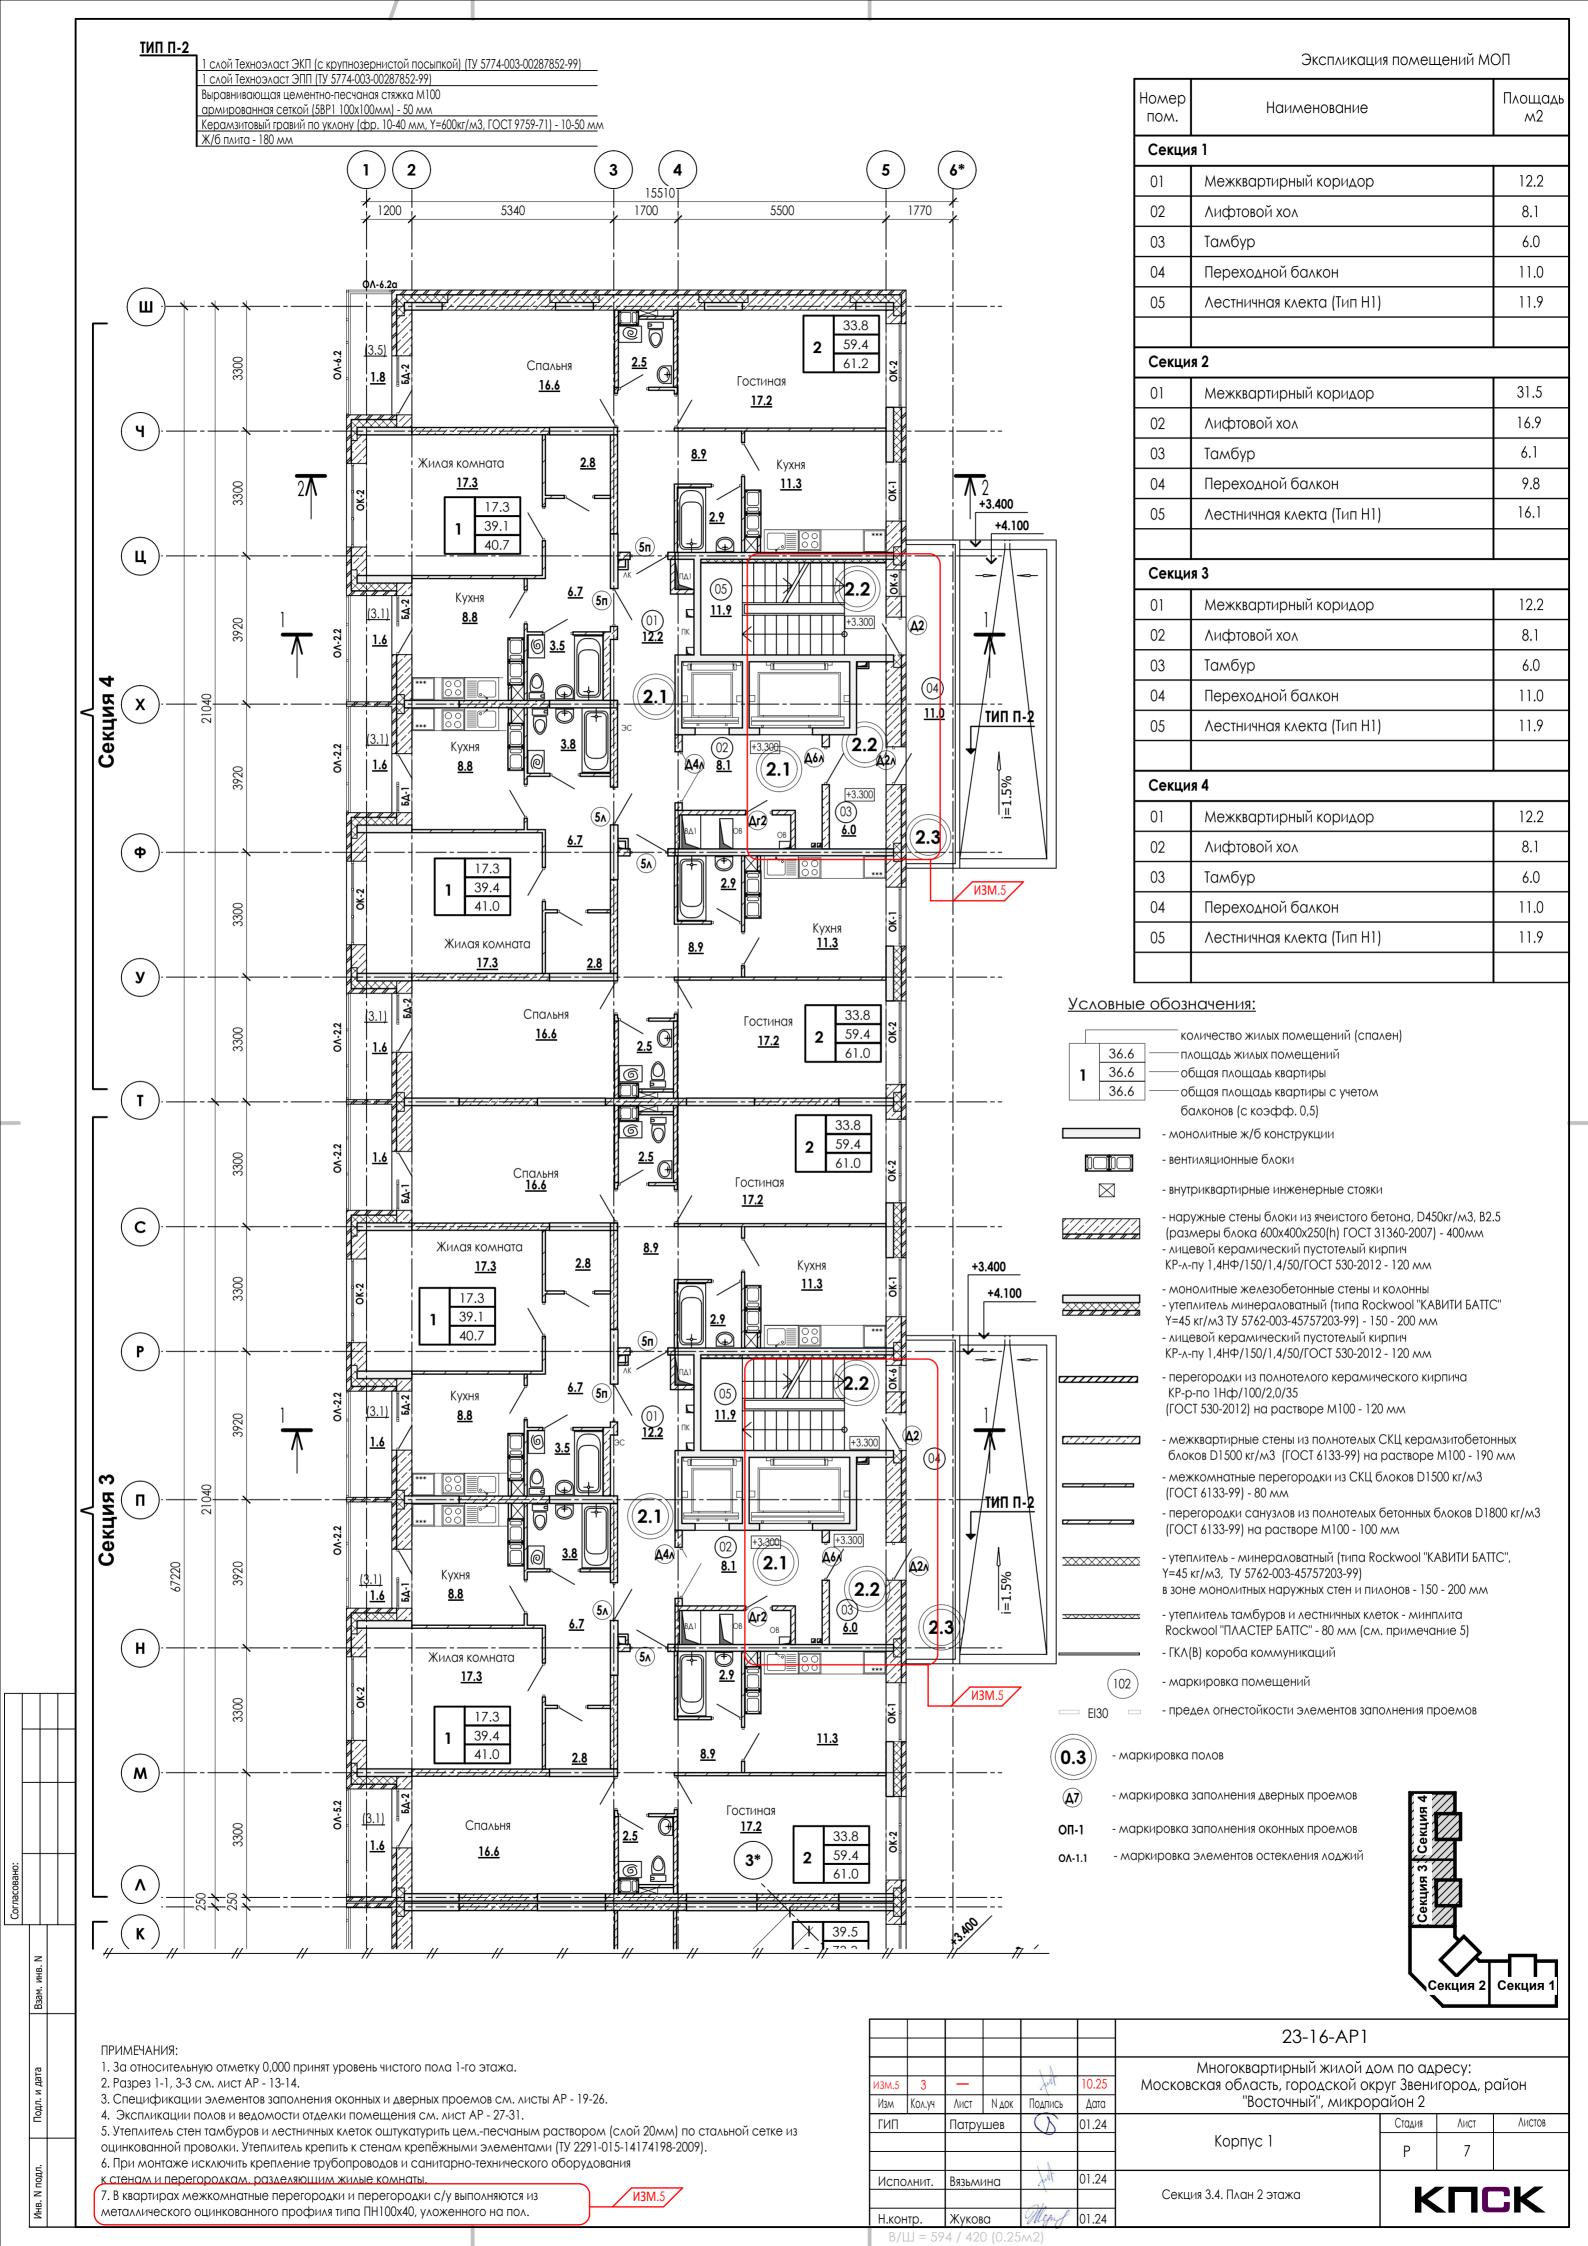

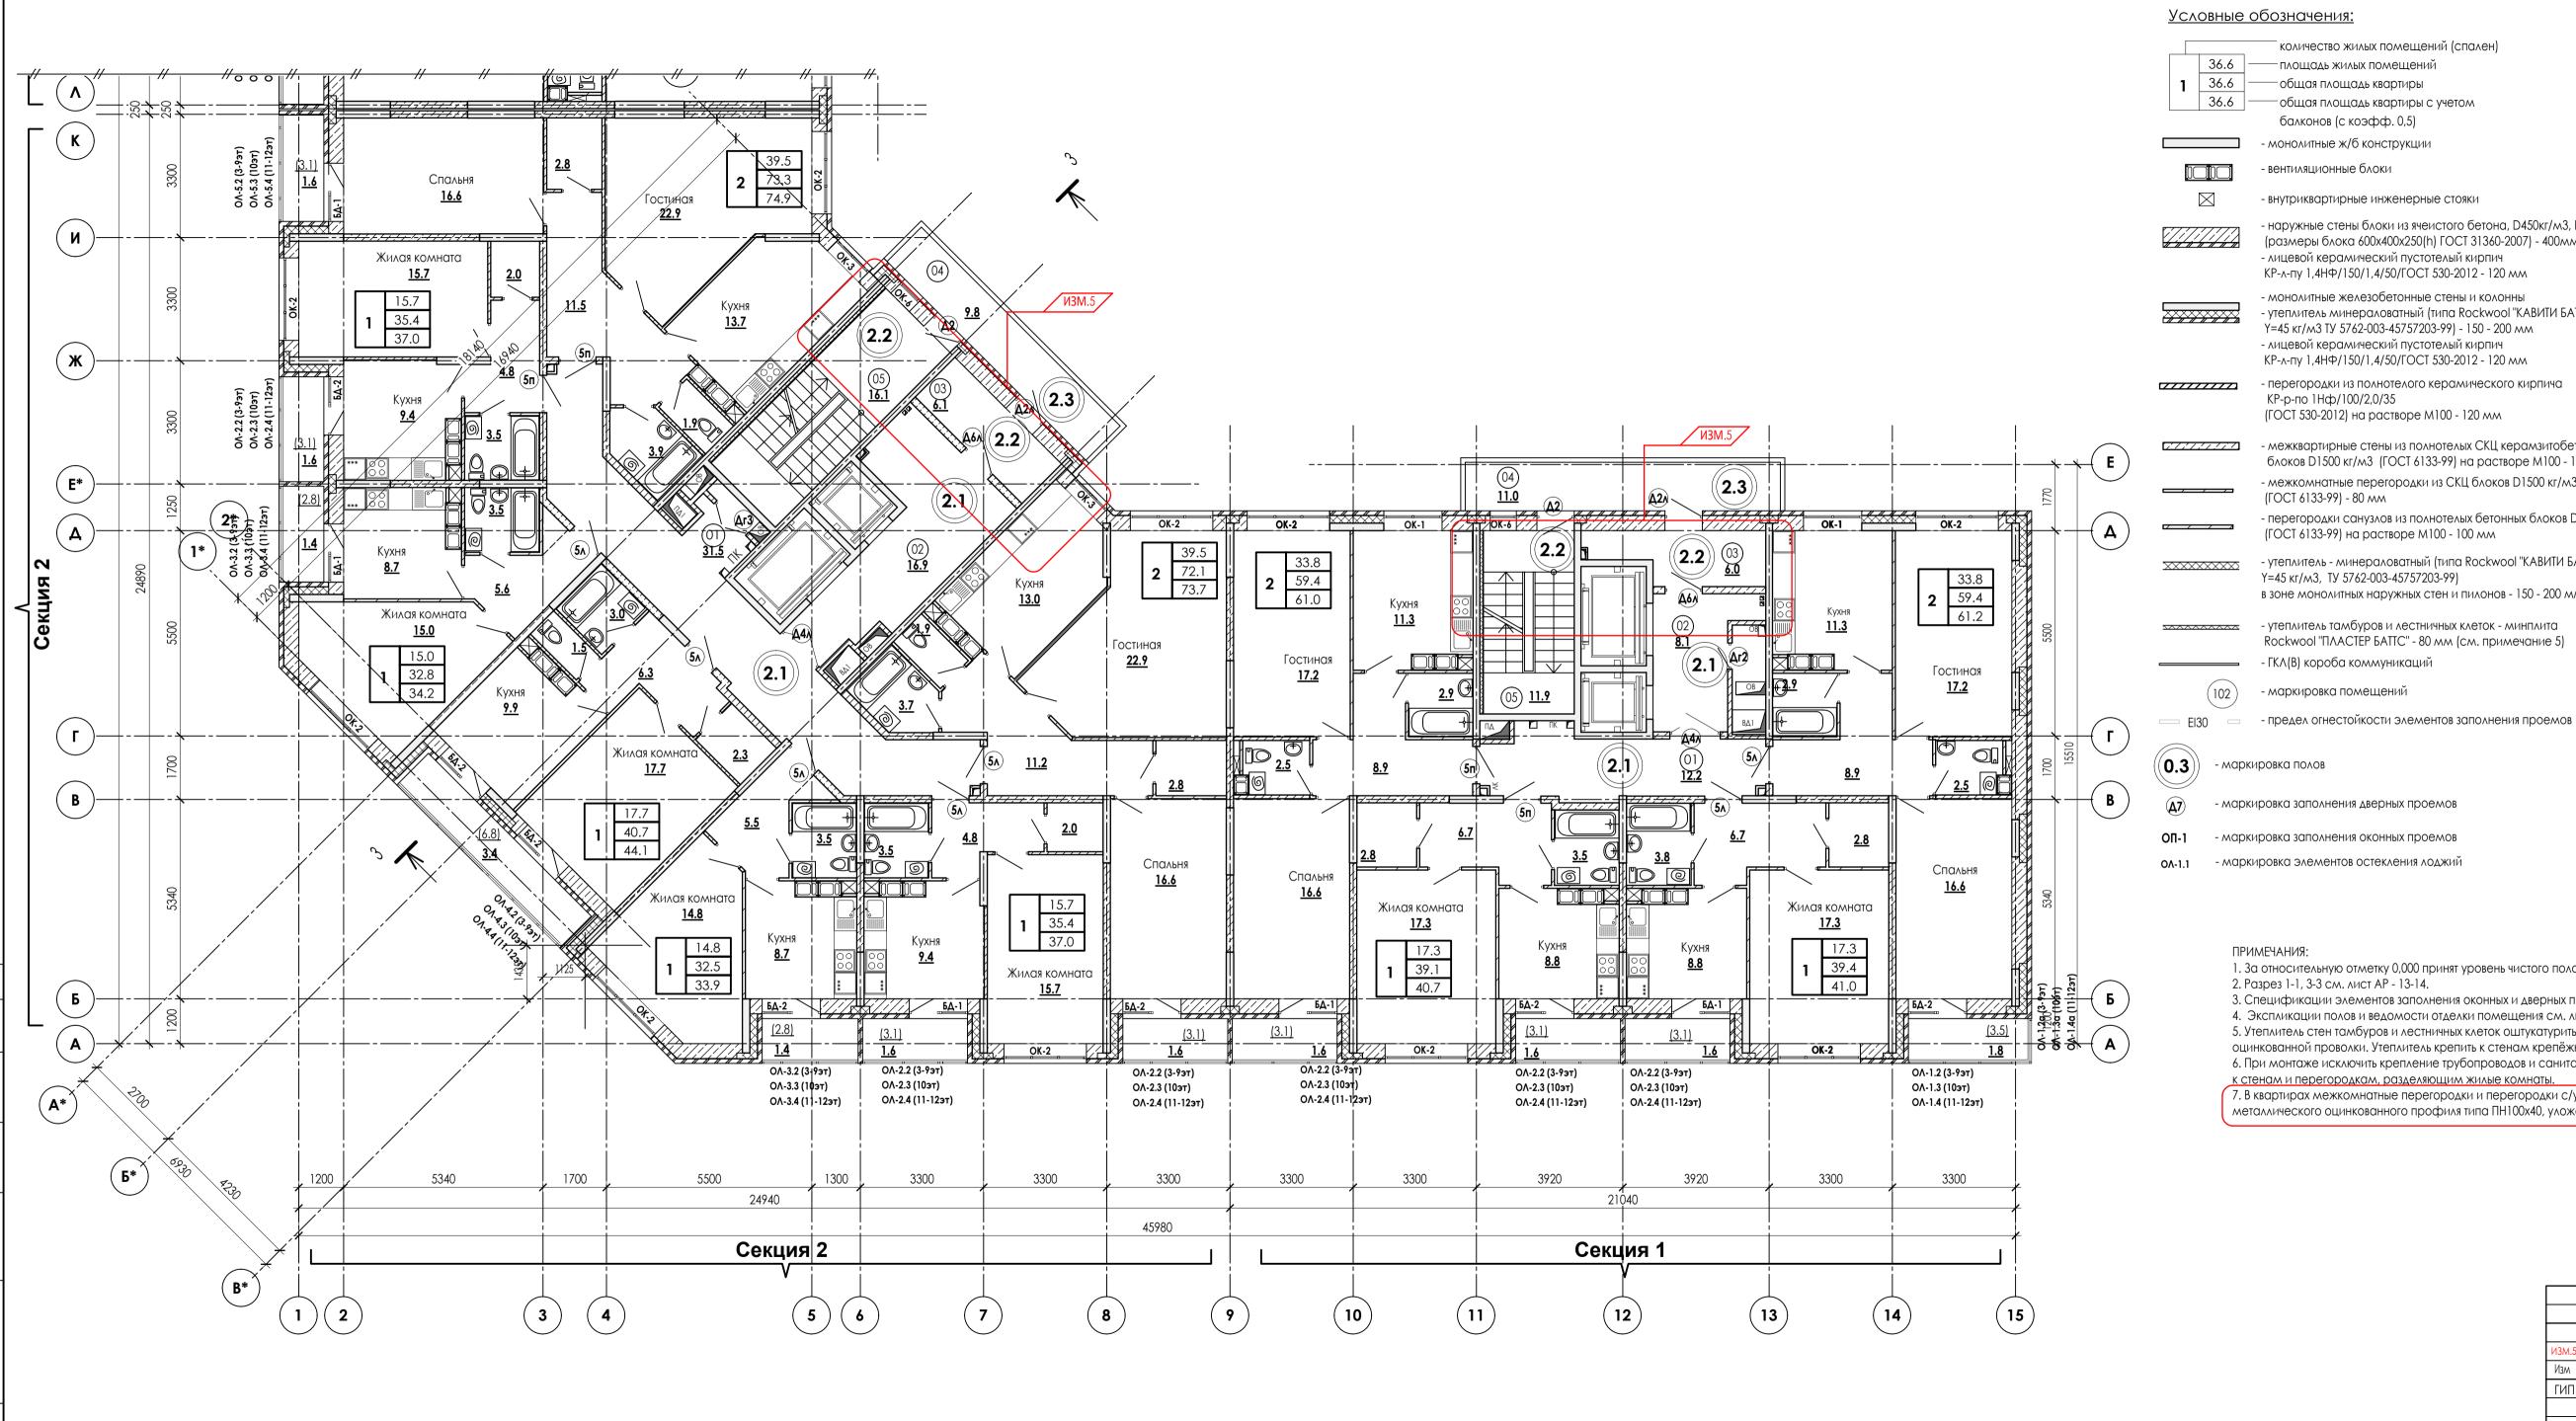

Экспликация помещений МОП

Номер пом.	Наименование	Площадь м2	Категор помеще
Секци	я 1		
01	Межквартирный коридор	12.2	
02	Лифтовой хол	8.1	
03	Тамбур	6.0	
04	Переходной балкон	11.0	
05	Лестничная клекта (Тип Н1)	11.9	
Секци	я 2		
01	Межквартирный коридор	31.5	
02	Лифтовой хол	16.9	
03	Тамбур	6.1	
04	Переходной балкон	9.8	
05	Лестничная клекта (Тип Н1)	16.1	
Секци	я 3		
01	Межквартирный коридор	12.2	
02	Лифтовой хол	8.1	
03	Тамбур	6.0	
04	Переходной балкон	11.0	
05	Лестничная клекта (Тип Н1)	11.9	
Секци	я 4		
01	Межквартирный коридор	12.2	
02	Лифтовой хол	8.1	
03	Тамбур	6.0	
04	Переходной балкон	11.0	
05	Лестничная клекта (Тип Н1)	11.9	

1. За относительную отметку 0,000 принят уровень чистого пола 1-го этажа.

количество жилых помещений (спален)

— площадь жилых помещений

— общая площадь квартиры c учетом

- внутриквартирные инженерные стояки

- лицевой керамический пустотелый кирпич КР-л-пу 1,4HФ/150/1,4/50/ГОСТ 530-2012 - 120 мм - монолитные железобетонные стены и колонны

Y=45 Kr/m3 TY 5762-003-45757203-99) - 150 - 200 mm - лицевой керамический пустотелый кирпич KP-л-пу 1,4HФ/150/1,4/50/ГОСТ 530-2012 - 120 мм

- перегородки из полнотелого керамического кирпича

(ГОСТ 530-2012) на растворе М100 - 120 мм

(ГОСТ 6133-99) на растворе М100 - 100 мм

Y=45 κг/м3, TУ 5762-003-45757203-99)

- ГКЛ(В) короба коммуникаций

- маркировка помещений

- наружные стены блоки из ячеистого бетона, D450кг/м3, B2.5 (размеры блока 600х400х250(h) ГОСТ 31360-2007) - 400мм

- утеплитель минераловатный (типа Rockwool "KABИТИ БАТТС"

- межквартирные стены из полнотелых СКЦ керамзитобетонных блоков D1500 кг/м3 (ГОСТ 6133-99) на растворе M100 - 190 мм - межкомнатные перегородки из СКЦ блоков D1500 кг/м3

- утеплитель - минераловатный (типа Rockwool "КАВИТИ БАТТС",

в зоне монолитных наружных стен и пилонов - 150 - 200 мм

- утеплитель тамбуров и лестничных клеток - минплита Rockwool "ПЛАСТЕР БАТТС" - 80 мм (см. примечание 5)

- перегородки санузлов из полнотелых бетонных блоков D1800 кг/м3

— общая площадь квартиры

балконов (с коэфф. 0,5) - монолитные ж/б конструкции

- вентиляционные блоки

КР-р-по 1Нф/100/2,0/35

(FOCT 6133-99) - 80 MM

2. Paspes 1-1, 3-3 см. лист AP - 13-14.

3. Спецификации элементов заполнения оконных и дверных проемов см. листы АР - 19-26.

4. Экспликации полов и ведомости отделки помещения см. лист АР - 27-31

5. Утеплитель стен тамбуров и лестничных клеток оштукатурить цем.-песчаным раствором (слой 20мм) по стальной сетке из

Н.контр. Жукова

оцинкованной проволки. Утеплитель крепить к стенам крепёжными элементами (ТУ 2291-015-14174198-2009).

6. При монтаже исключить крепление трубопроводов и санитарно-технического оборудования


к стенам и перегородкам, разделяющим жилые комнаты. 7. В квартирах межкомнатные перегородки и перегородки с/у выполняются из

металлического оцинкованного профиля типа ПН100х40, уложенного на пол.

	Секция 3	ция 2	Секция	1
P1				
й дом по 1 округ Зв рорайон	енигор	су: род, р	айон	
		4	4	

23-16-AP Многоквартирный жилой Московская область, городской "Восточный", микр Изм Кол.уч Лист Н док Подпись Дата Патрушев () 01.24 Стадия Лист Листов Корпус 1 KICK Секция 1, 2. План типового 3-12 этажа



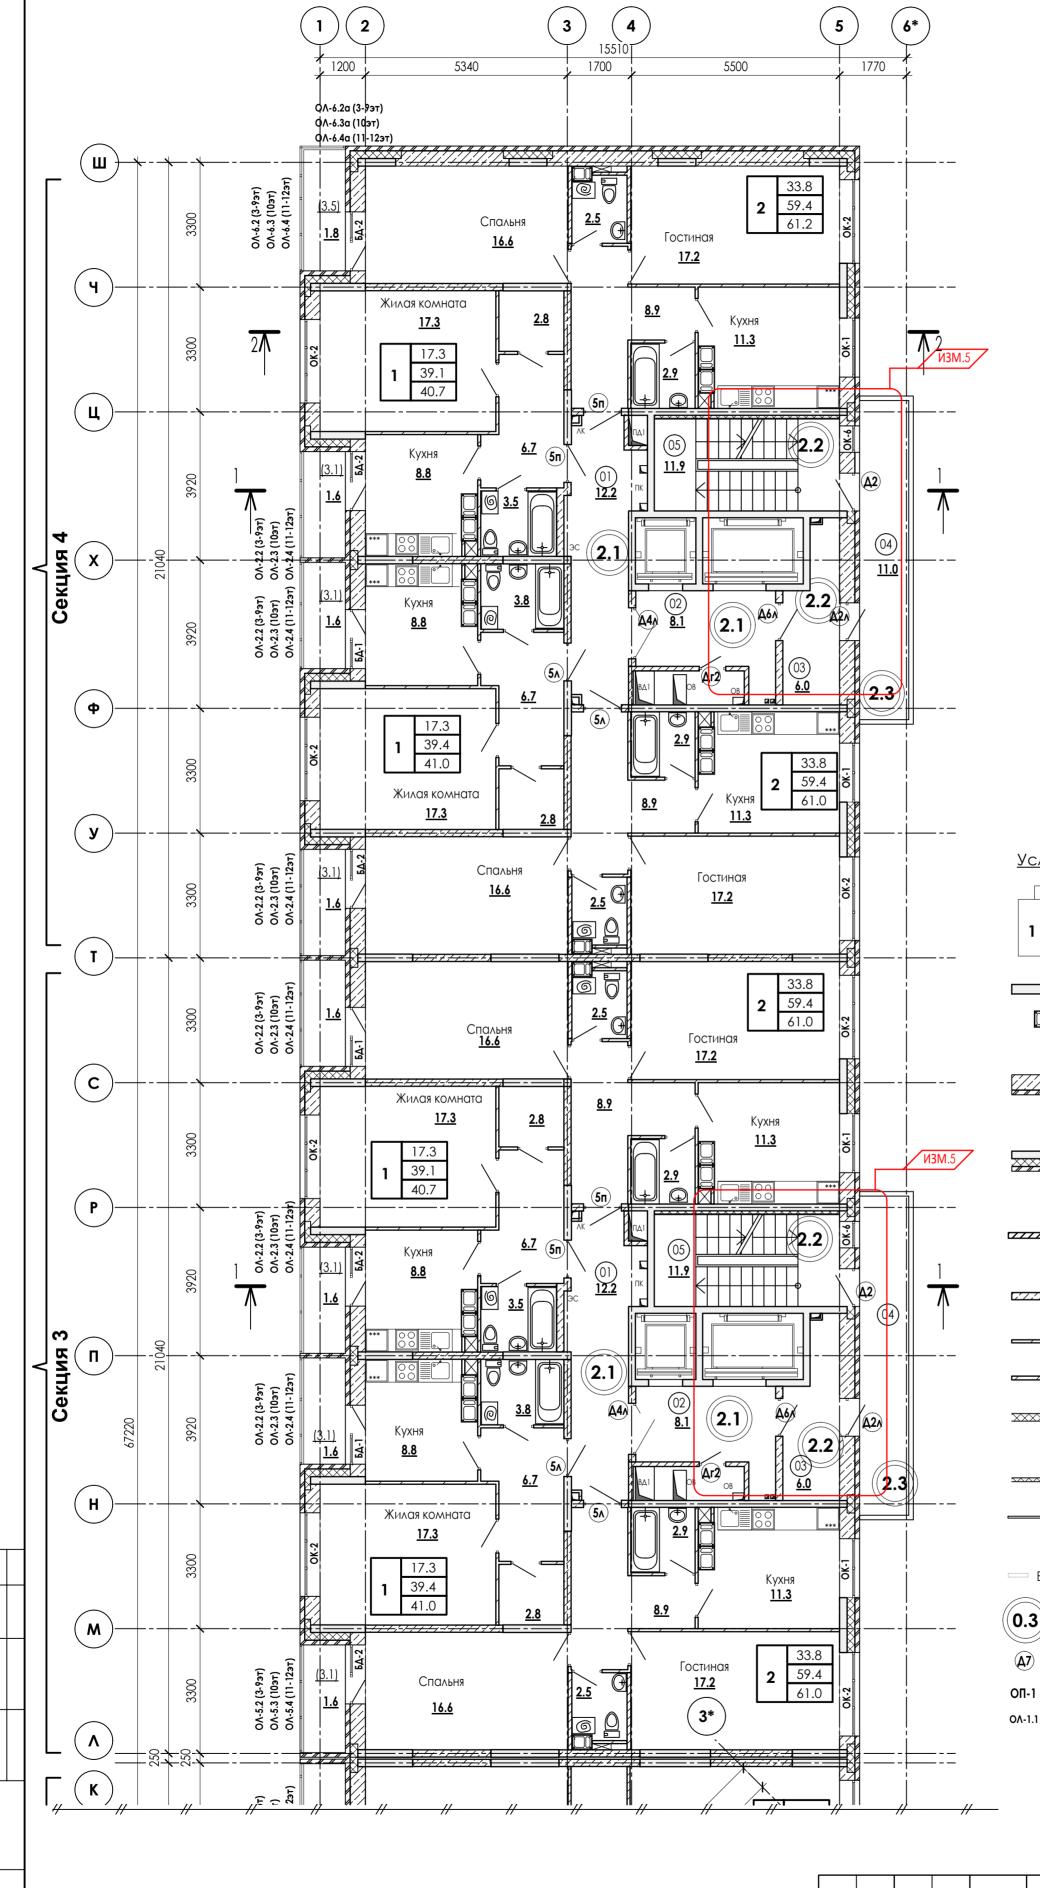

ПРИМЕЧАНИЯ:

Подл. и дата

1. За относительную отметку 0,000 принят уровень чистого пола 1-го этажа.

2. Paspes 1-1, 3-3 cm. Auct AP - 13-14.

3. Спецификации элементов заполнения оконных и дверных проемов см. листы АР - 19-26.

4. Экспликации полов и ведомости отделки помещения см. лист АР - 27-31.

5. Утеплитель стен тамбуров и лестничных клеток оштукатурить цем.-песчаным раствором (слой 20мм) по стальной сетке из оцинкованной проволки. Утеплитель крепить к стенам крепёжными элементами (ТУ 2291-015-14174198-2009).

6. При монтаже исключить крепление трубопроводов и санитарно-технического оборудования к стенам и перегородкам, разделяющим жилые комнаты.

7. В квартирах межкомнатные перегородки и перегородки с/у выполняются из металлического оцинкованного профиля типа ПН100х40, уложенного на пол.

ИЗМ.5 /


изм.5 Изм Кол.уч ЛИСТ И ДОК Подпись Δατα ΓИП (Y) 01.24 Патрушев 01.24 Исполнит. Вязьмина


01.24


Московская область, городской округ Звенигород, район "Восточный", микрорайон 2 Листов Стадия Λист Корпус 1 9 KICK


Секция 3.4. План типового 3-12 этажа


Mepy Н.контр. Жукова

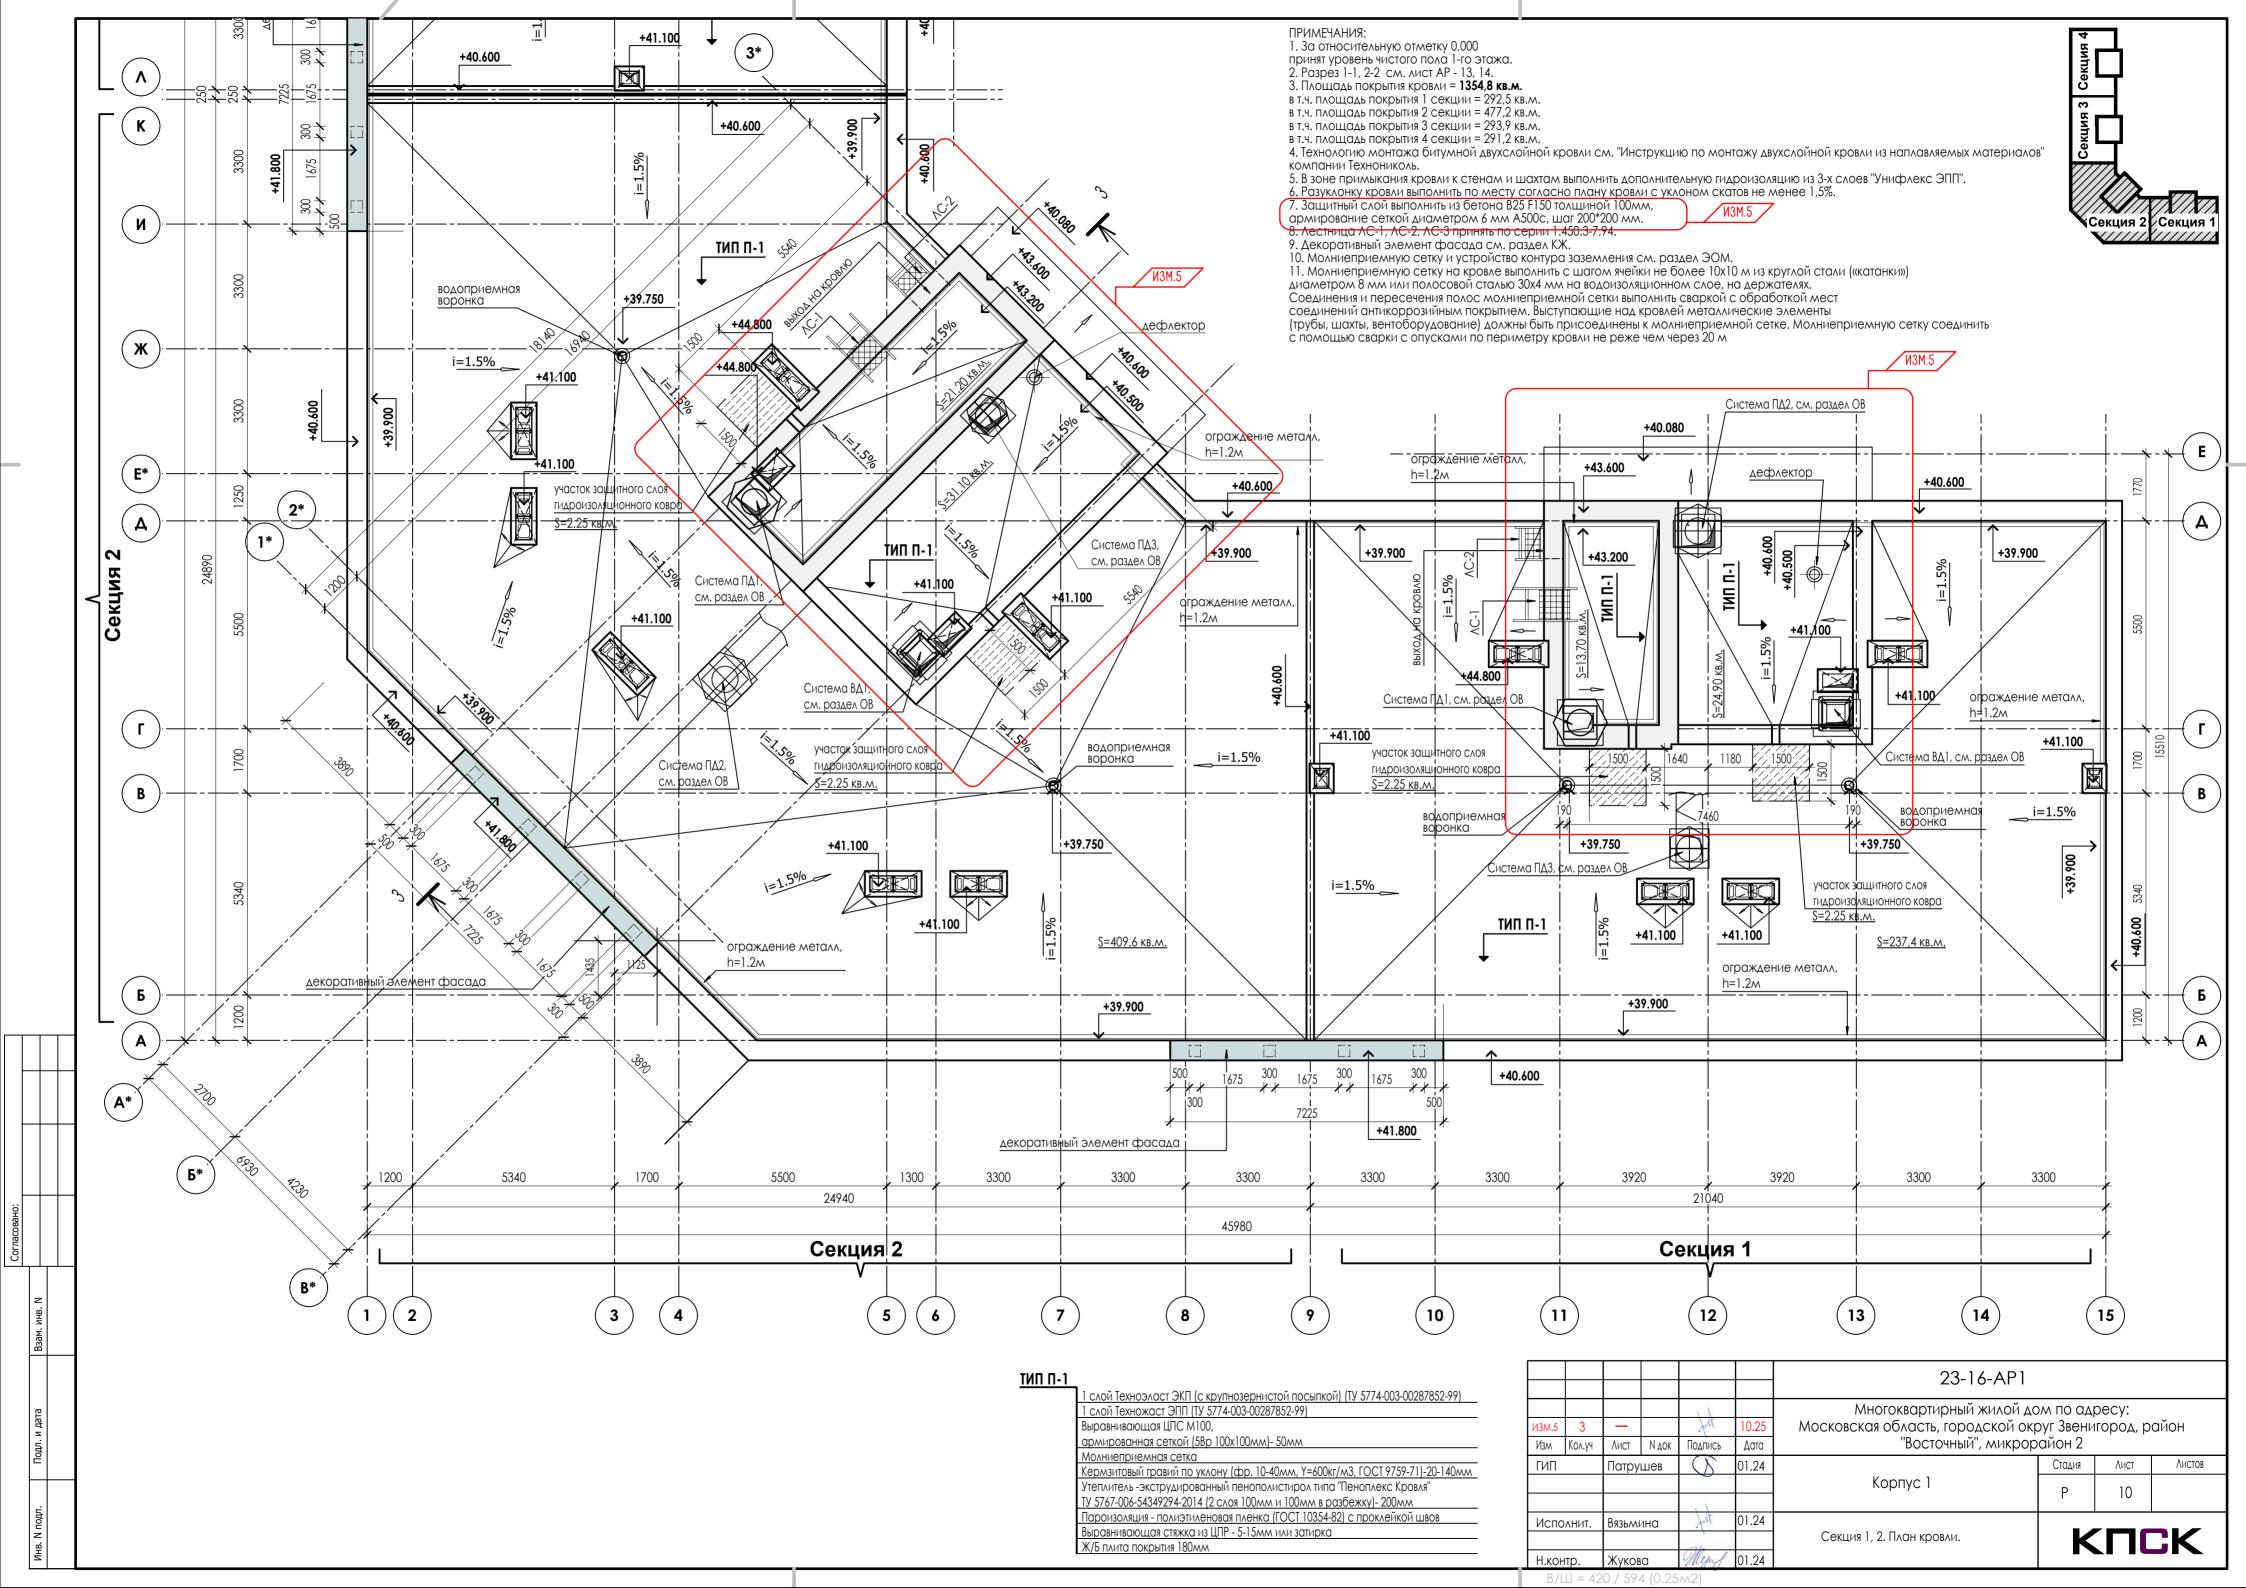

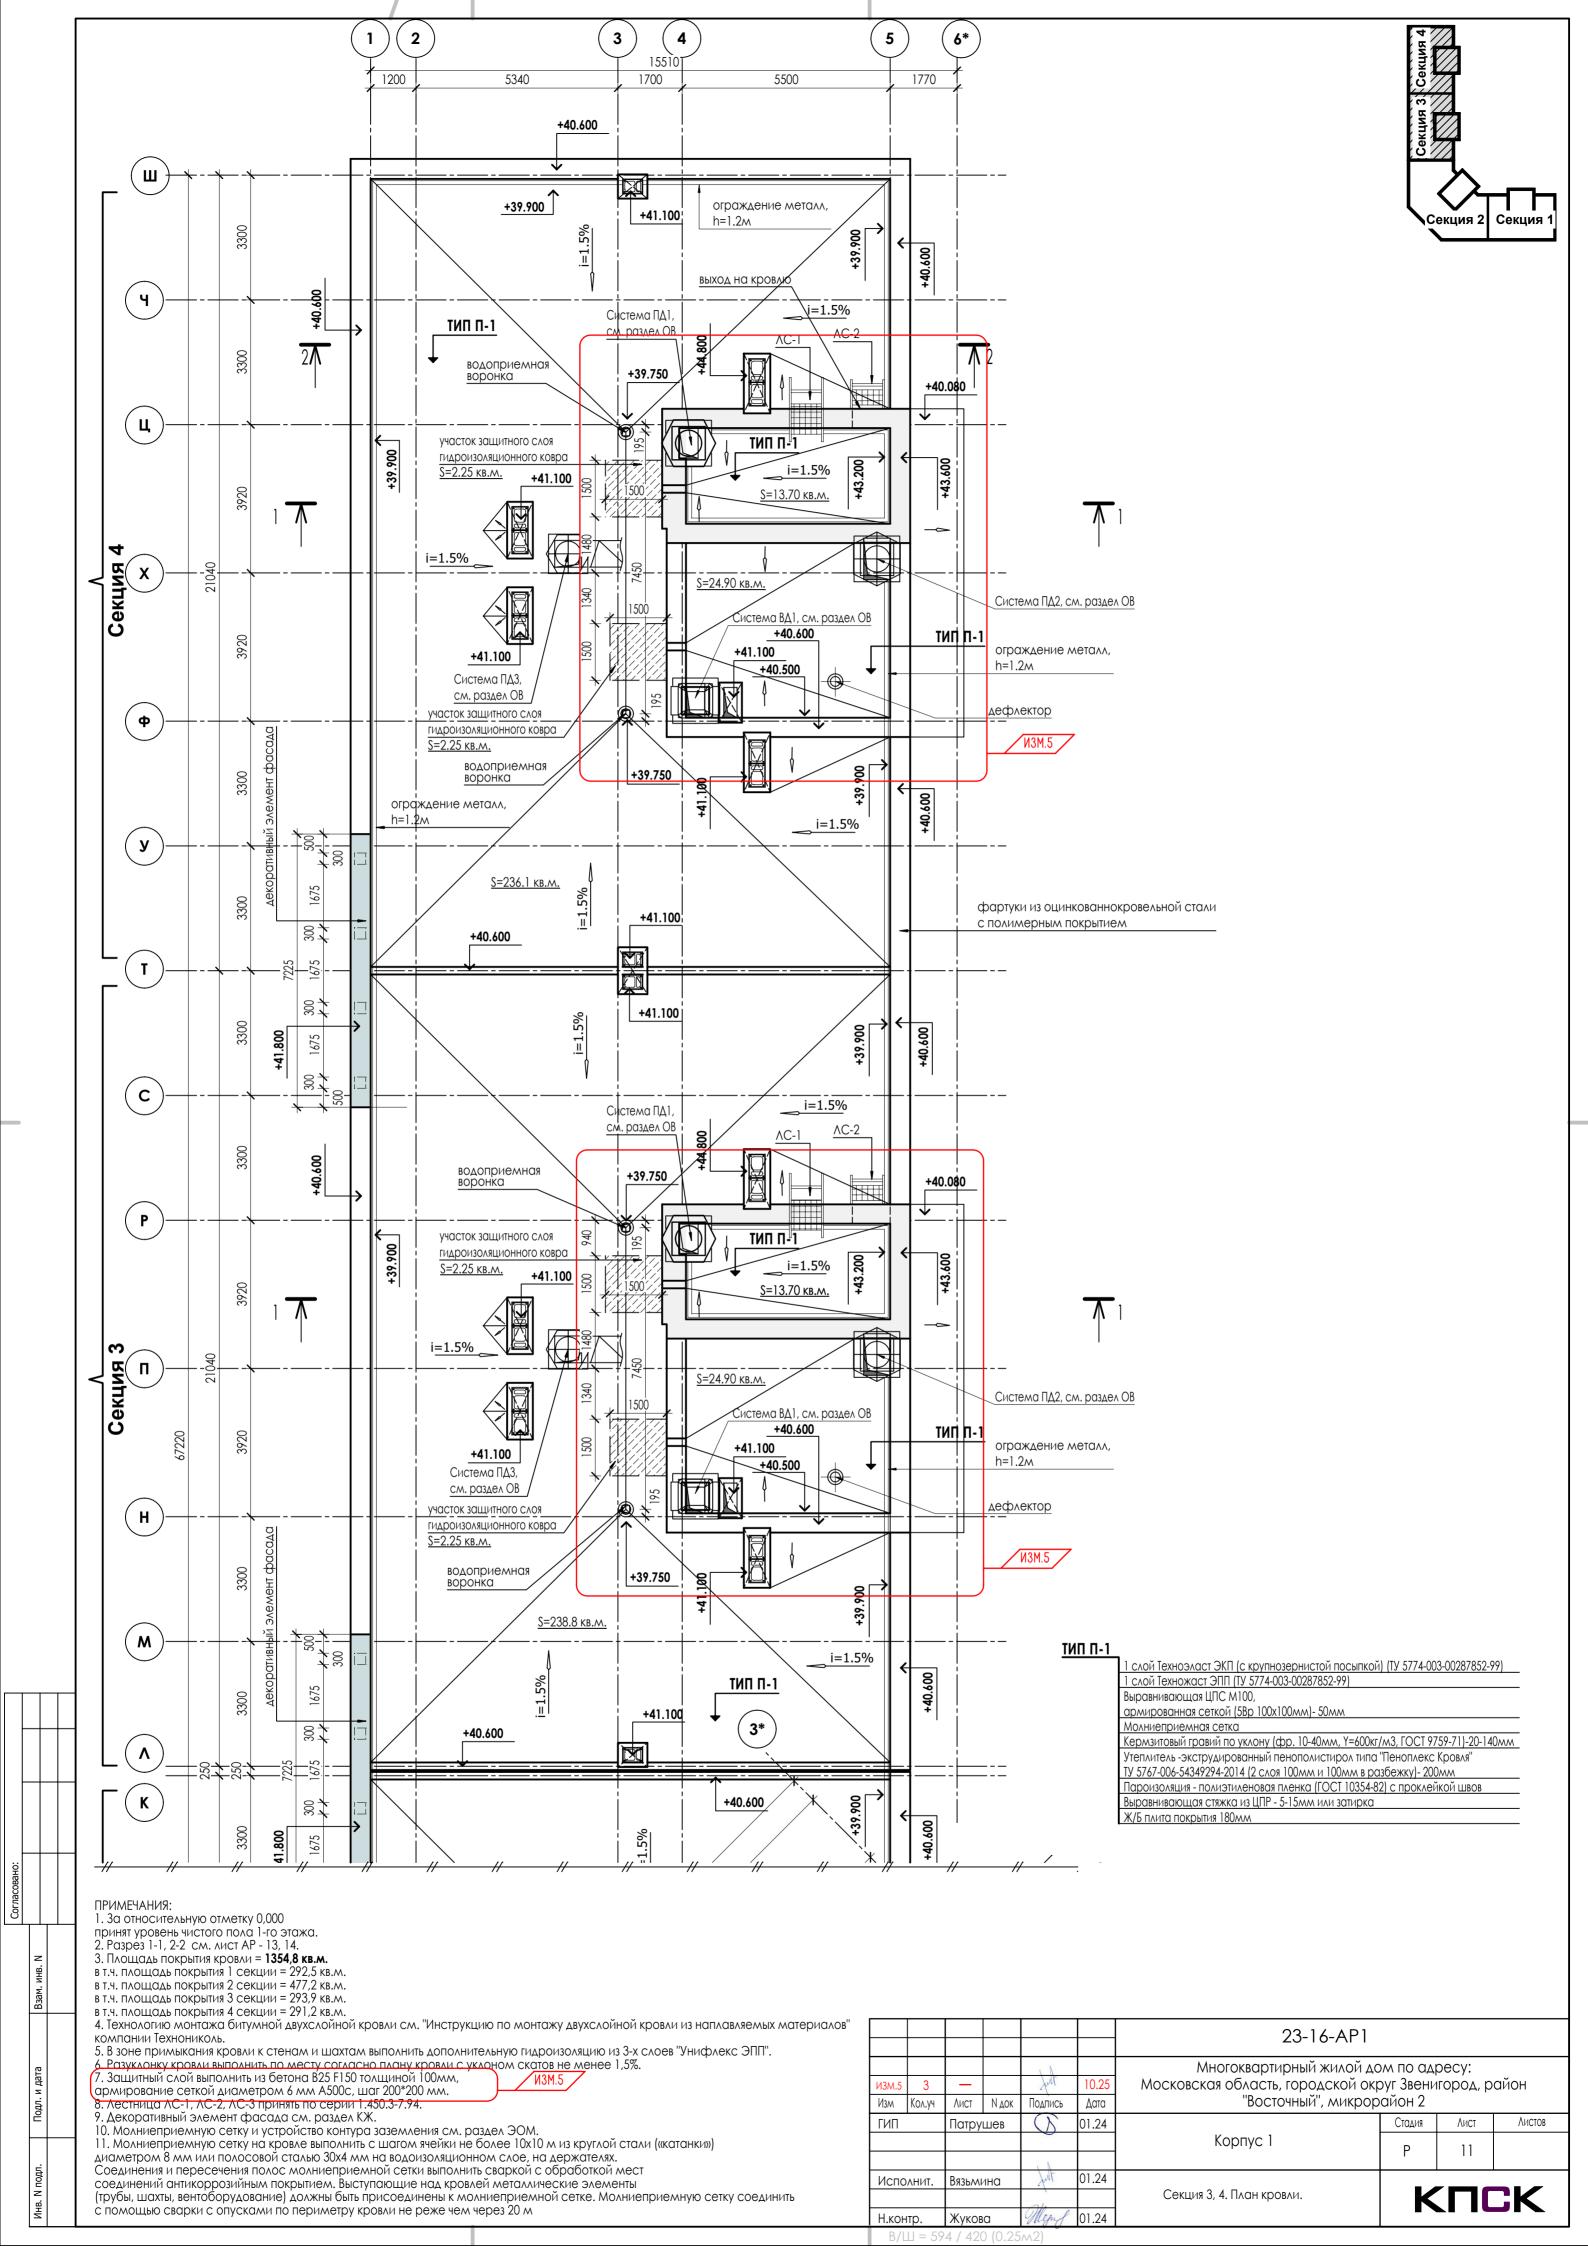

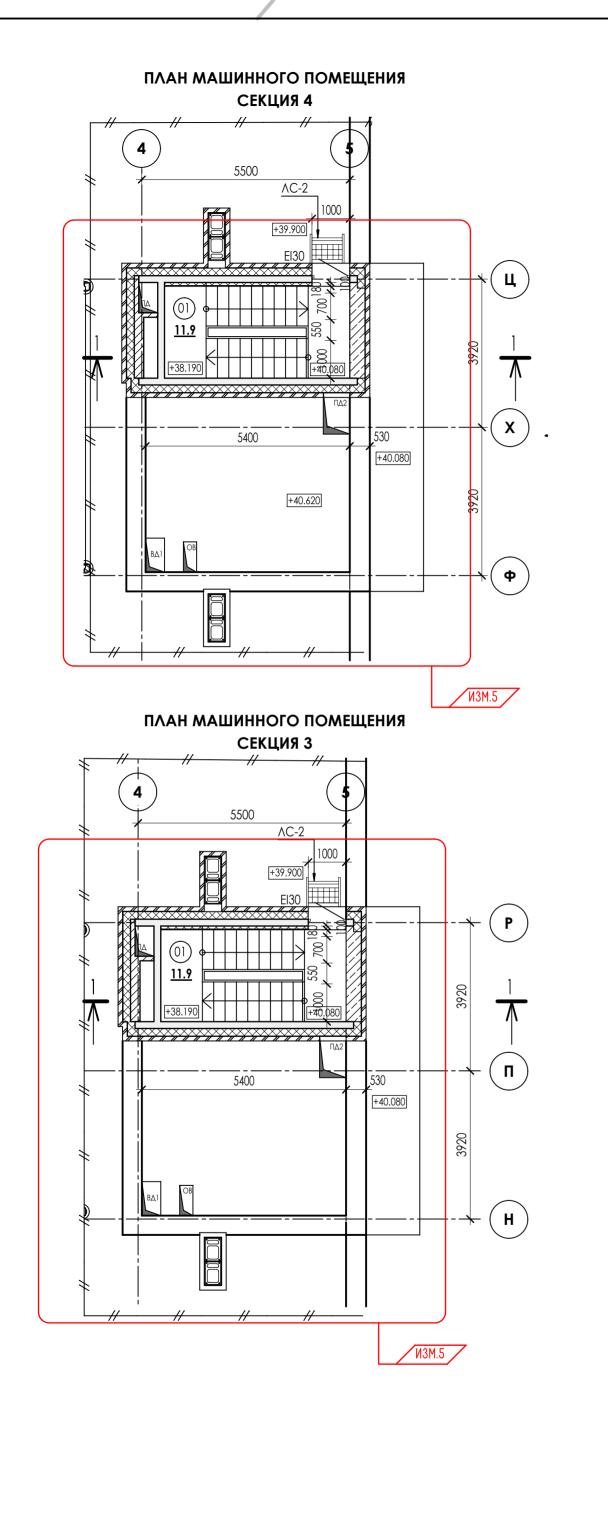

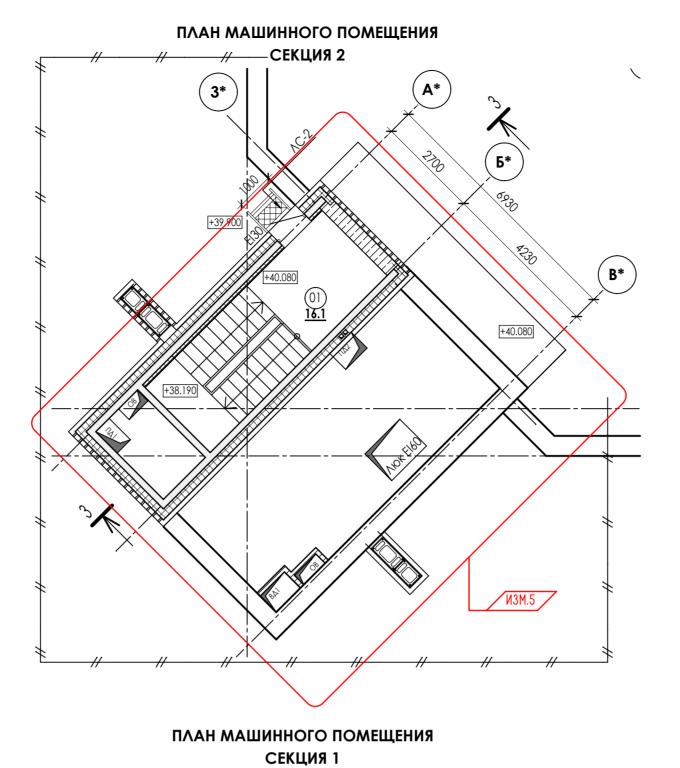

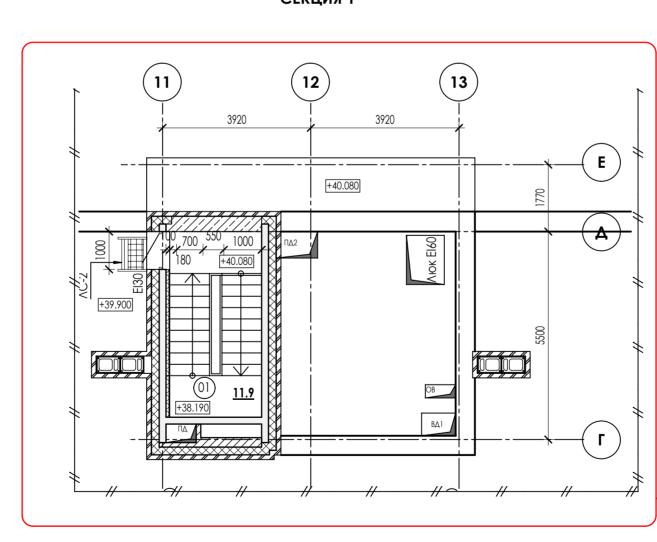



ИЗМ.5

ПРИМЕЧАНИЯ:


1. За относительную отметку 0,000

принят уровень чистого пола 1-го этажа. 2. Разрез 1-1, 3-3 см. лист AP - 13, 14.


3. Спецификации элементов заполнения оконных и дверных проемов см. листы АР - 19-26.


4. Экспликации полов и ведомости отделки помещения см. лист АР - 27-31.


5. Лестница ЛС-2 применить по серии 1.450.3-7.94.

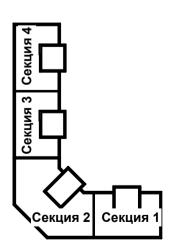


					Н	23-16-AP1			
<mark>ИЗМ.5</mark> Изм	<u>5</u> Кол.уч	<u>—</u>	N док	Подпись	10.25 Дата	Многоквартирный жилой дом по адресу: Московская область, городской округ Звенигород, раг "Восточный", микрорайон 2		айон	
ГИП		Патрушев		()	01.24		Стадия	Лист	Листов
						Корпус 1	Р	12	
Исполнит.		Вязьмі	ина	Jult	01.24	План машинного помещения	КПСК		7K
Н.контр. Жукова Меру 01.24				Menf	01.24				<u> </u>
В/	$\Box = 42$	20 / 59	4 (0.25	M2)					

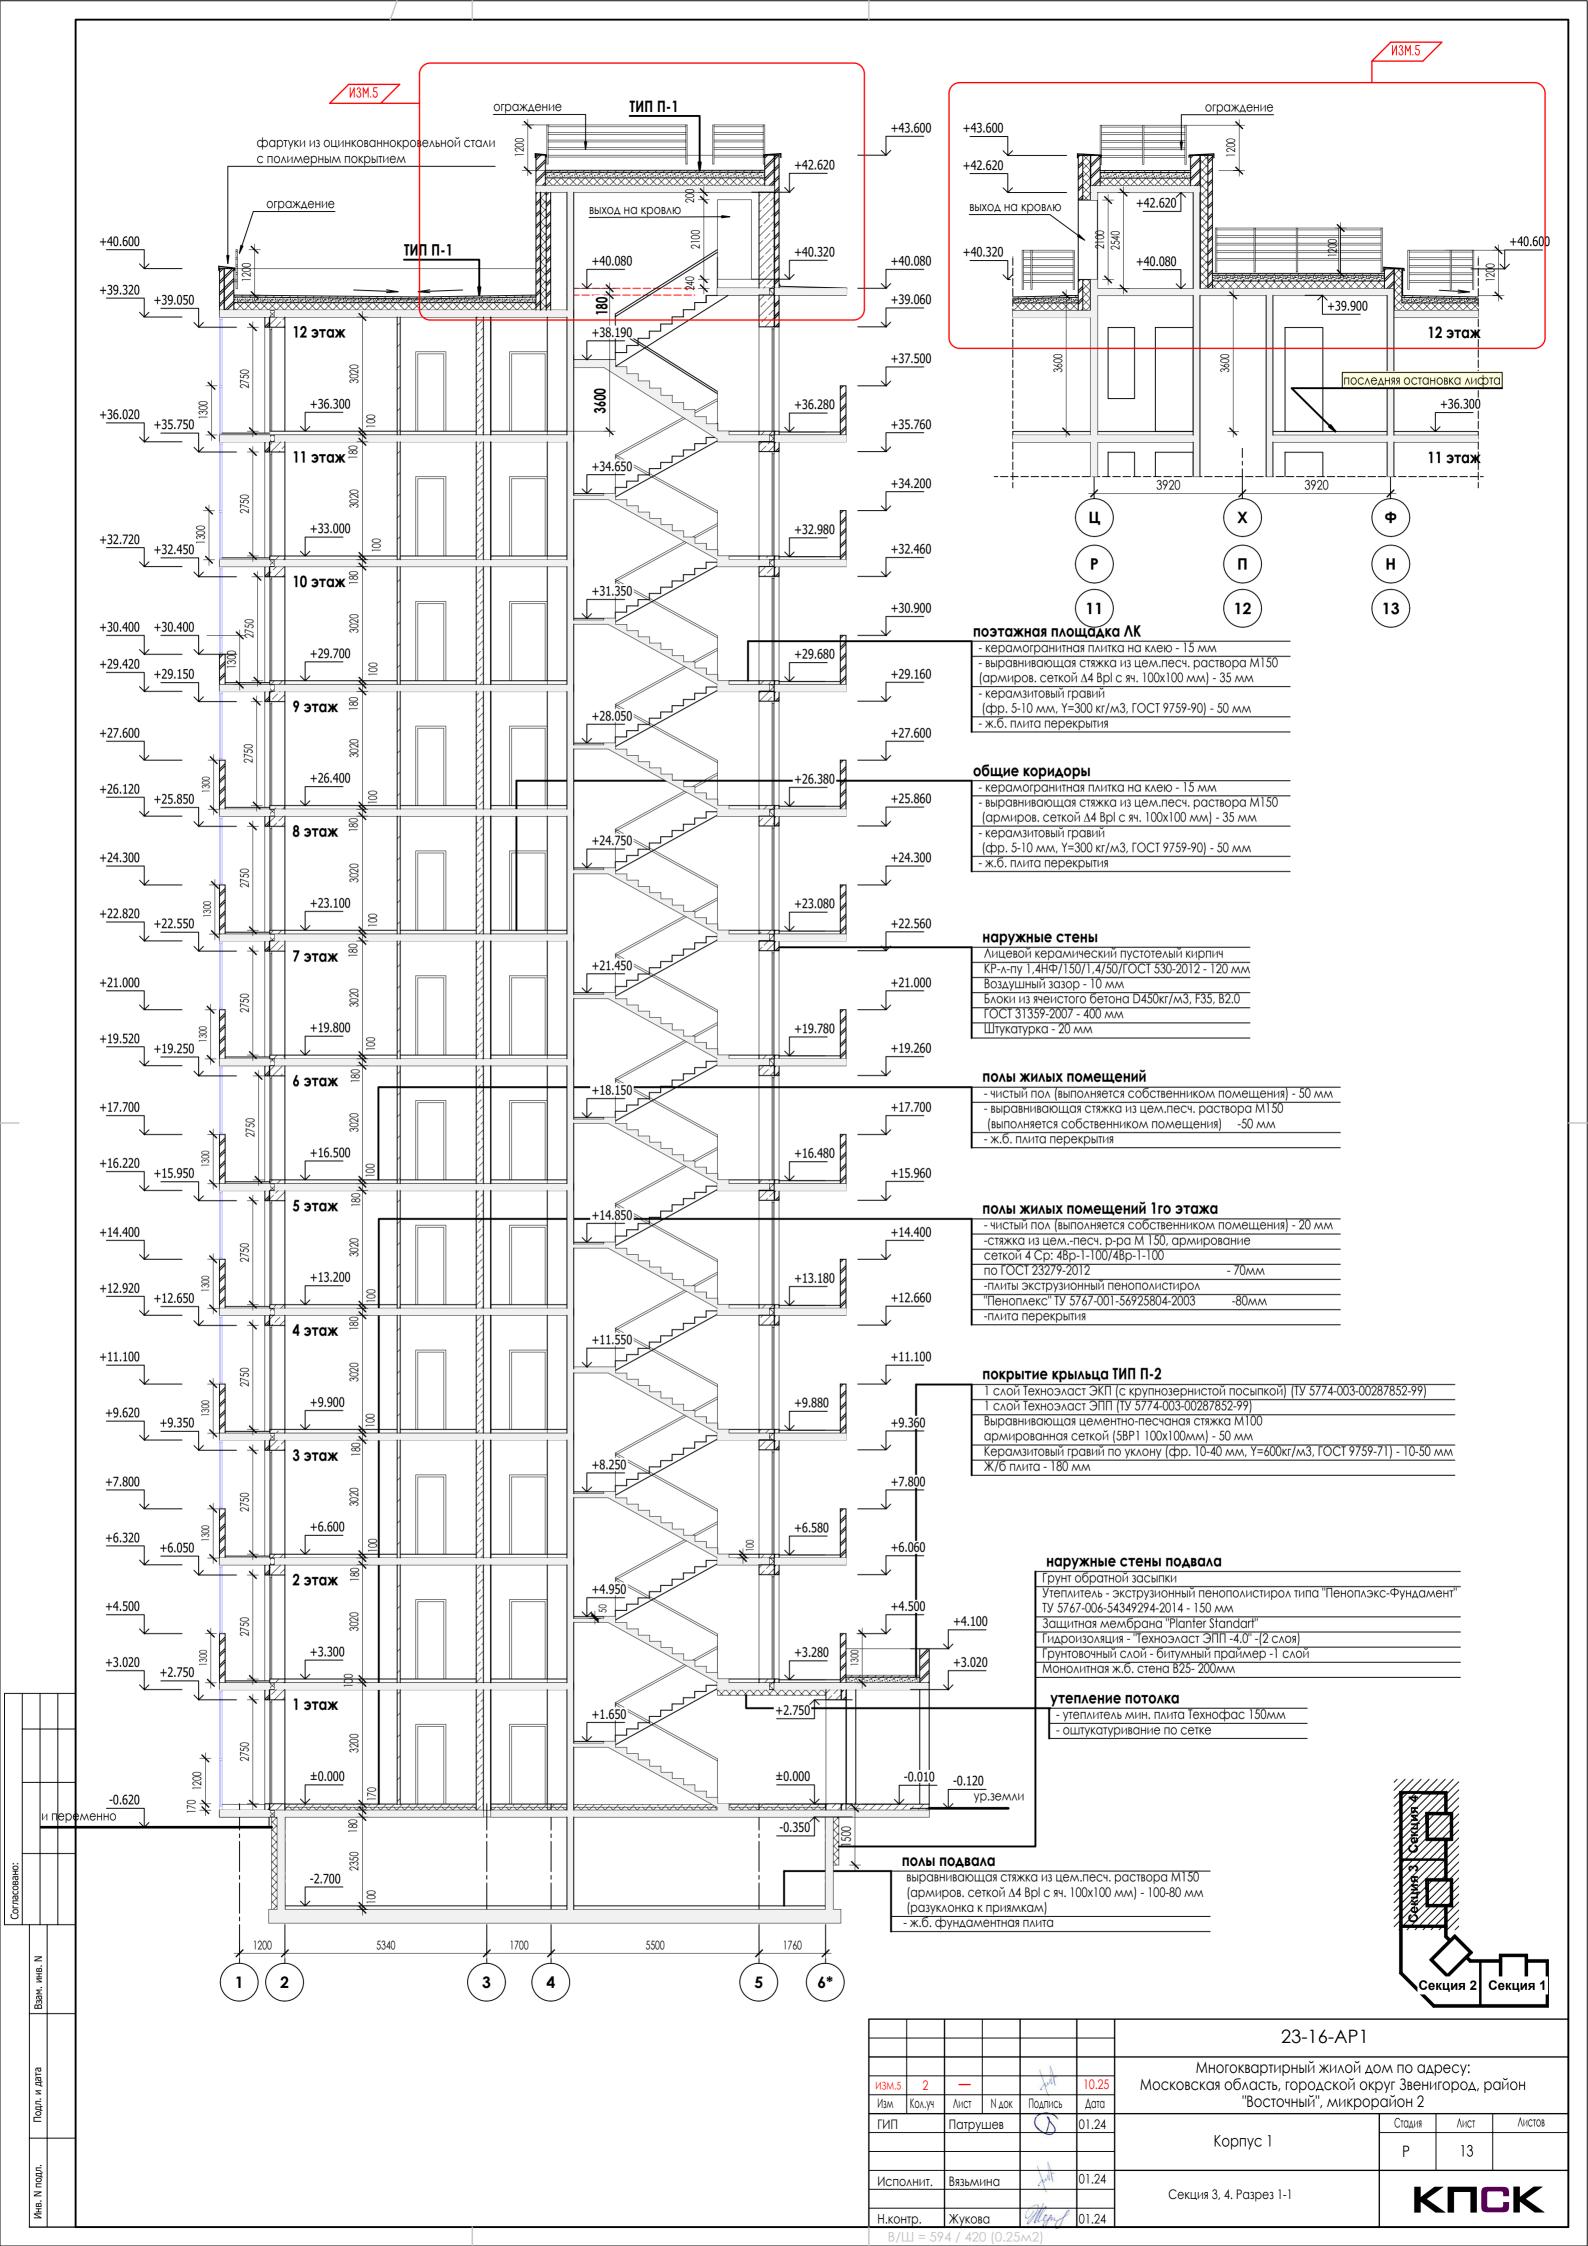


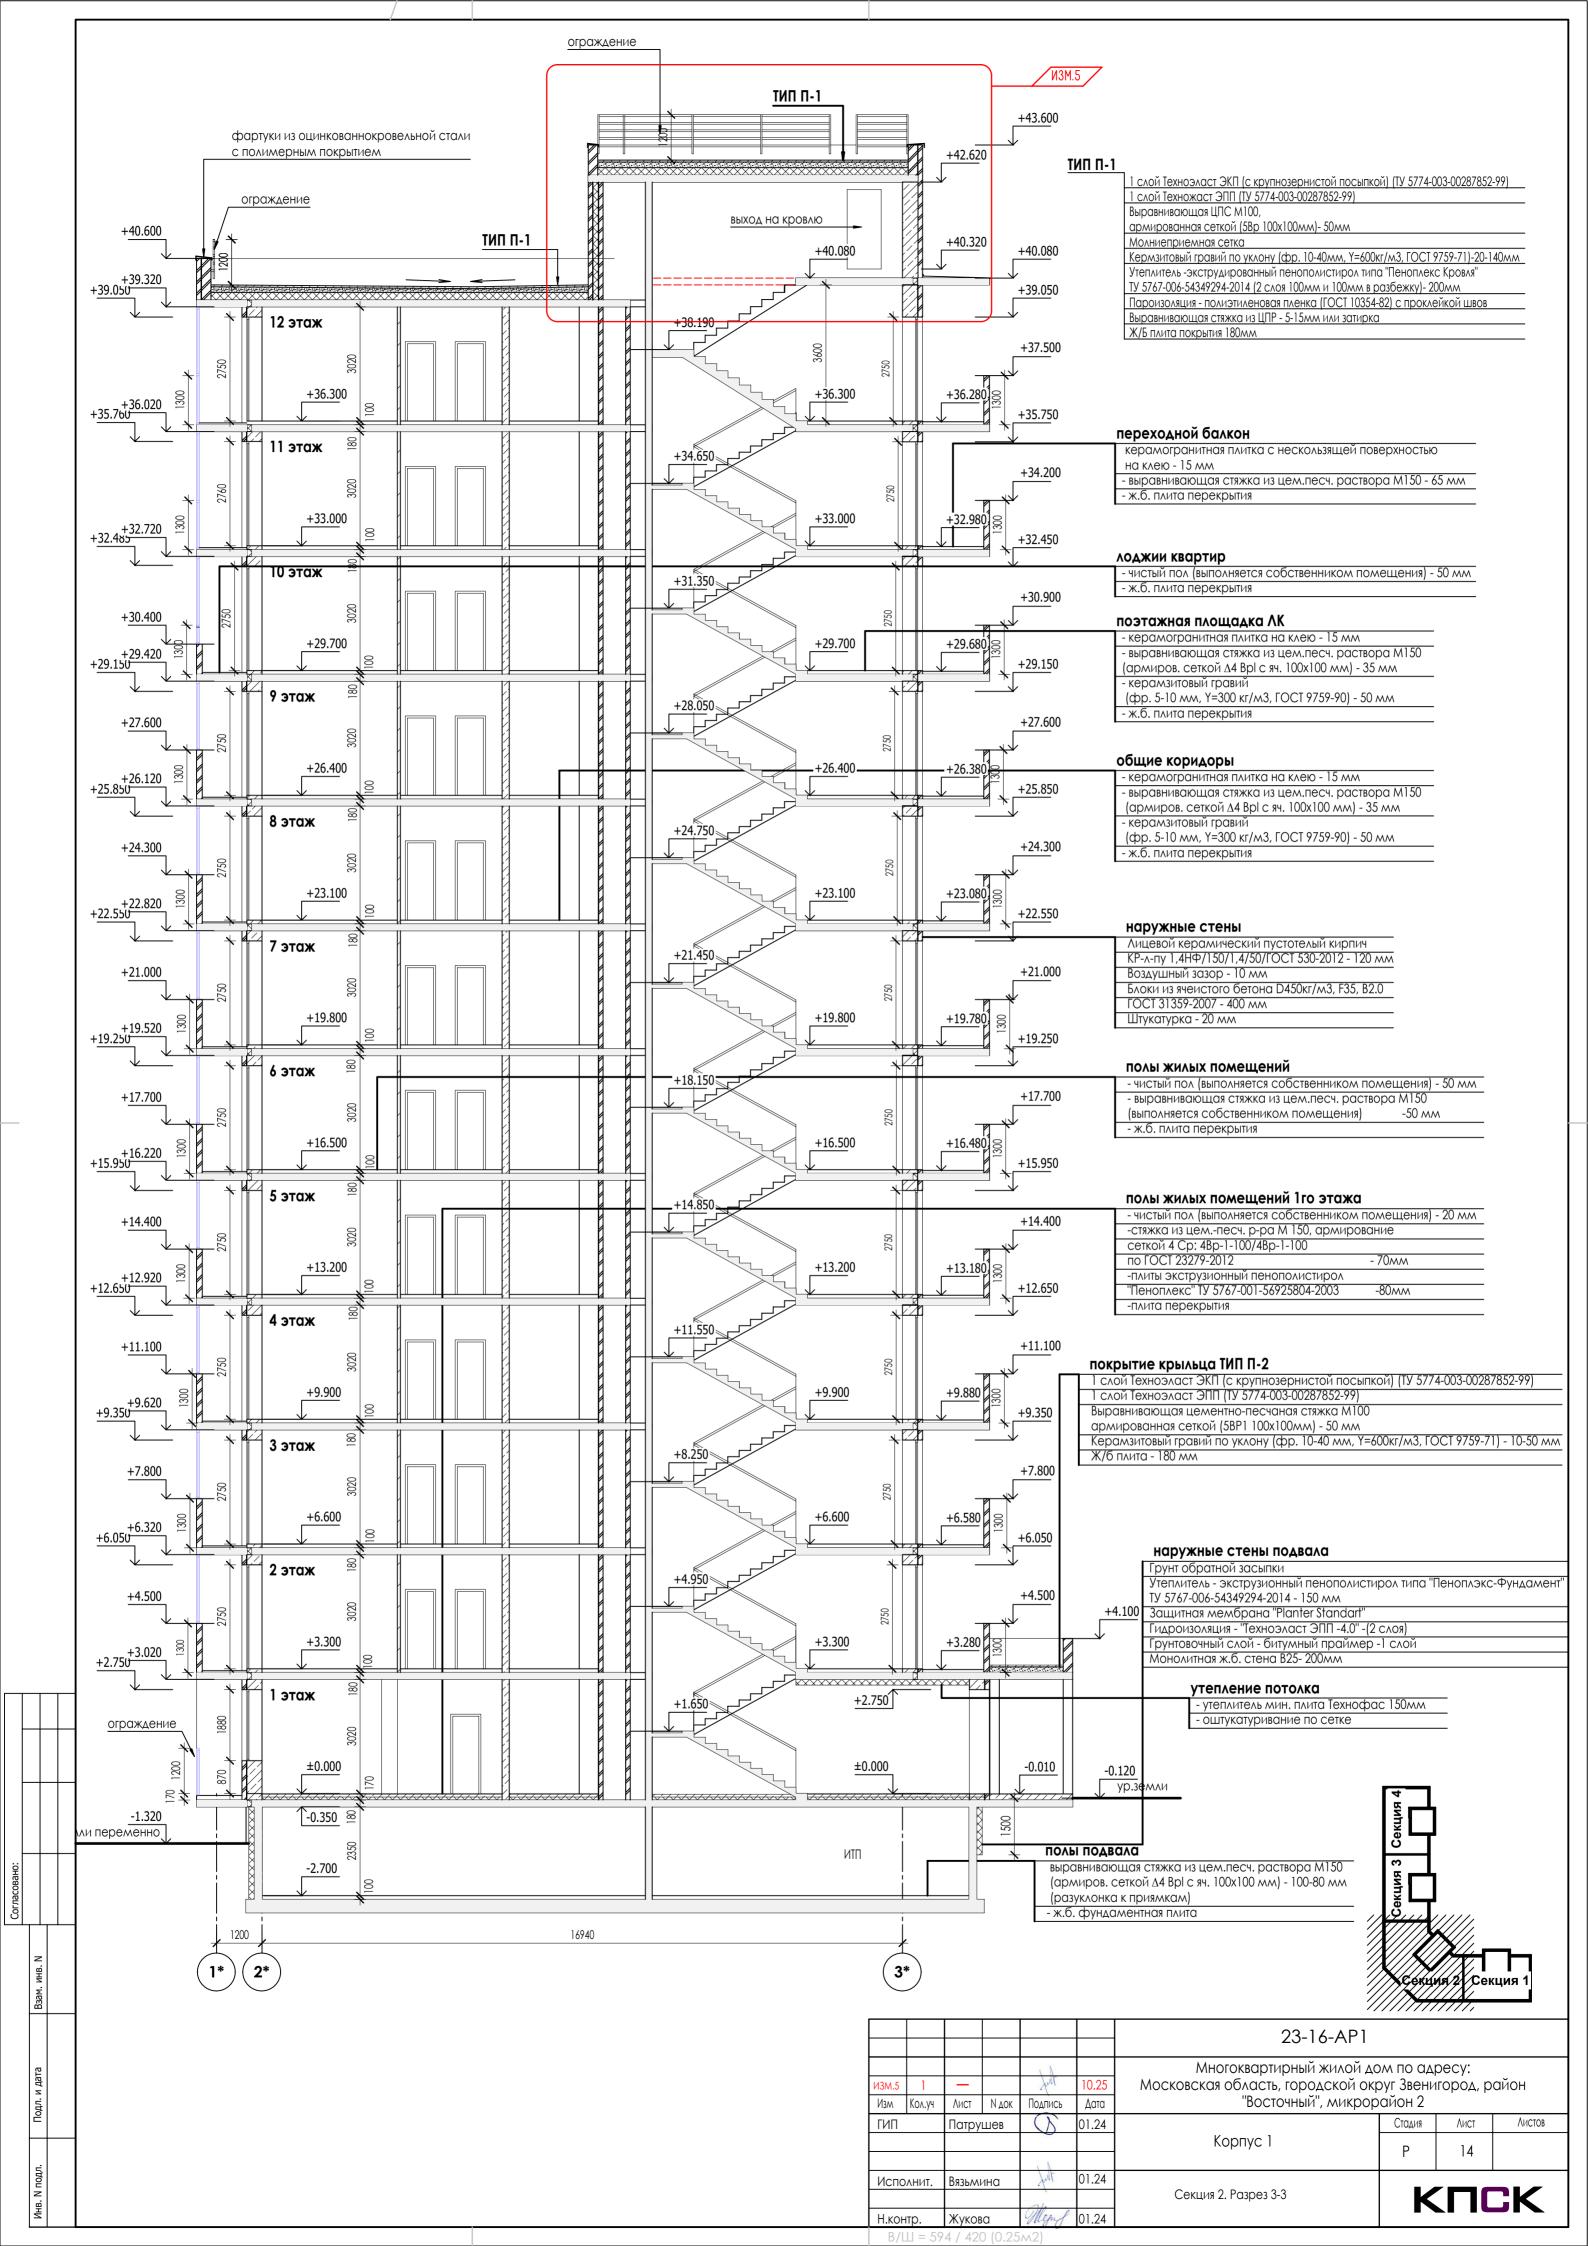


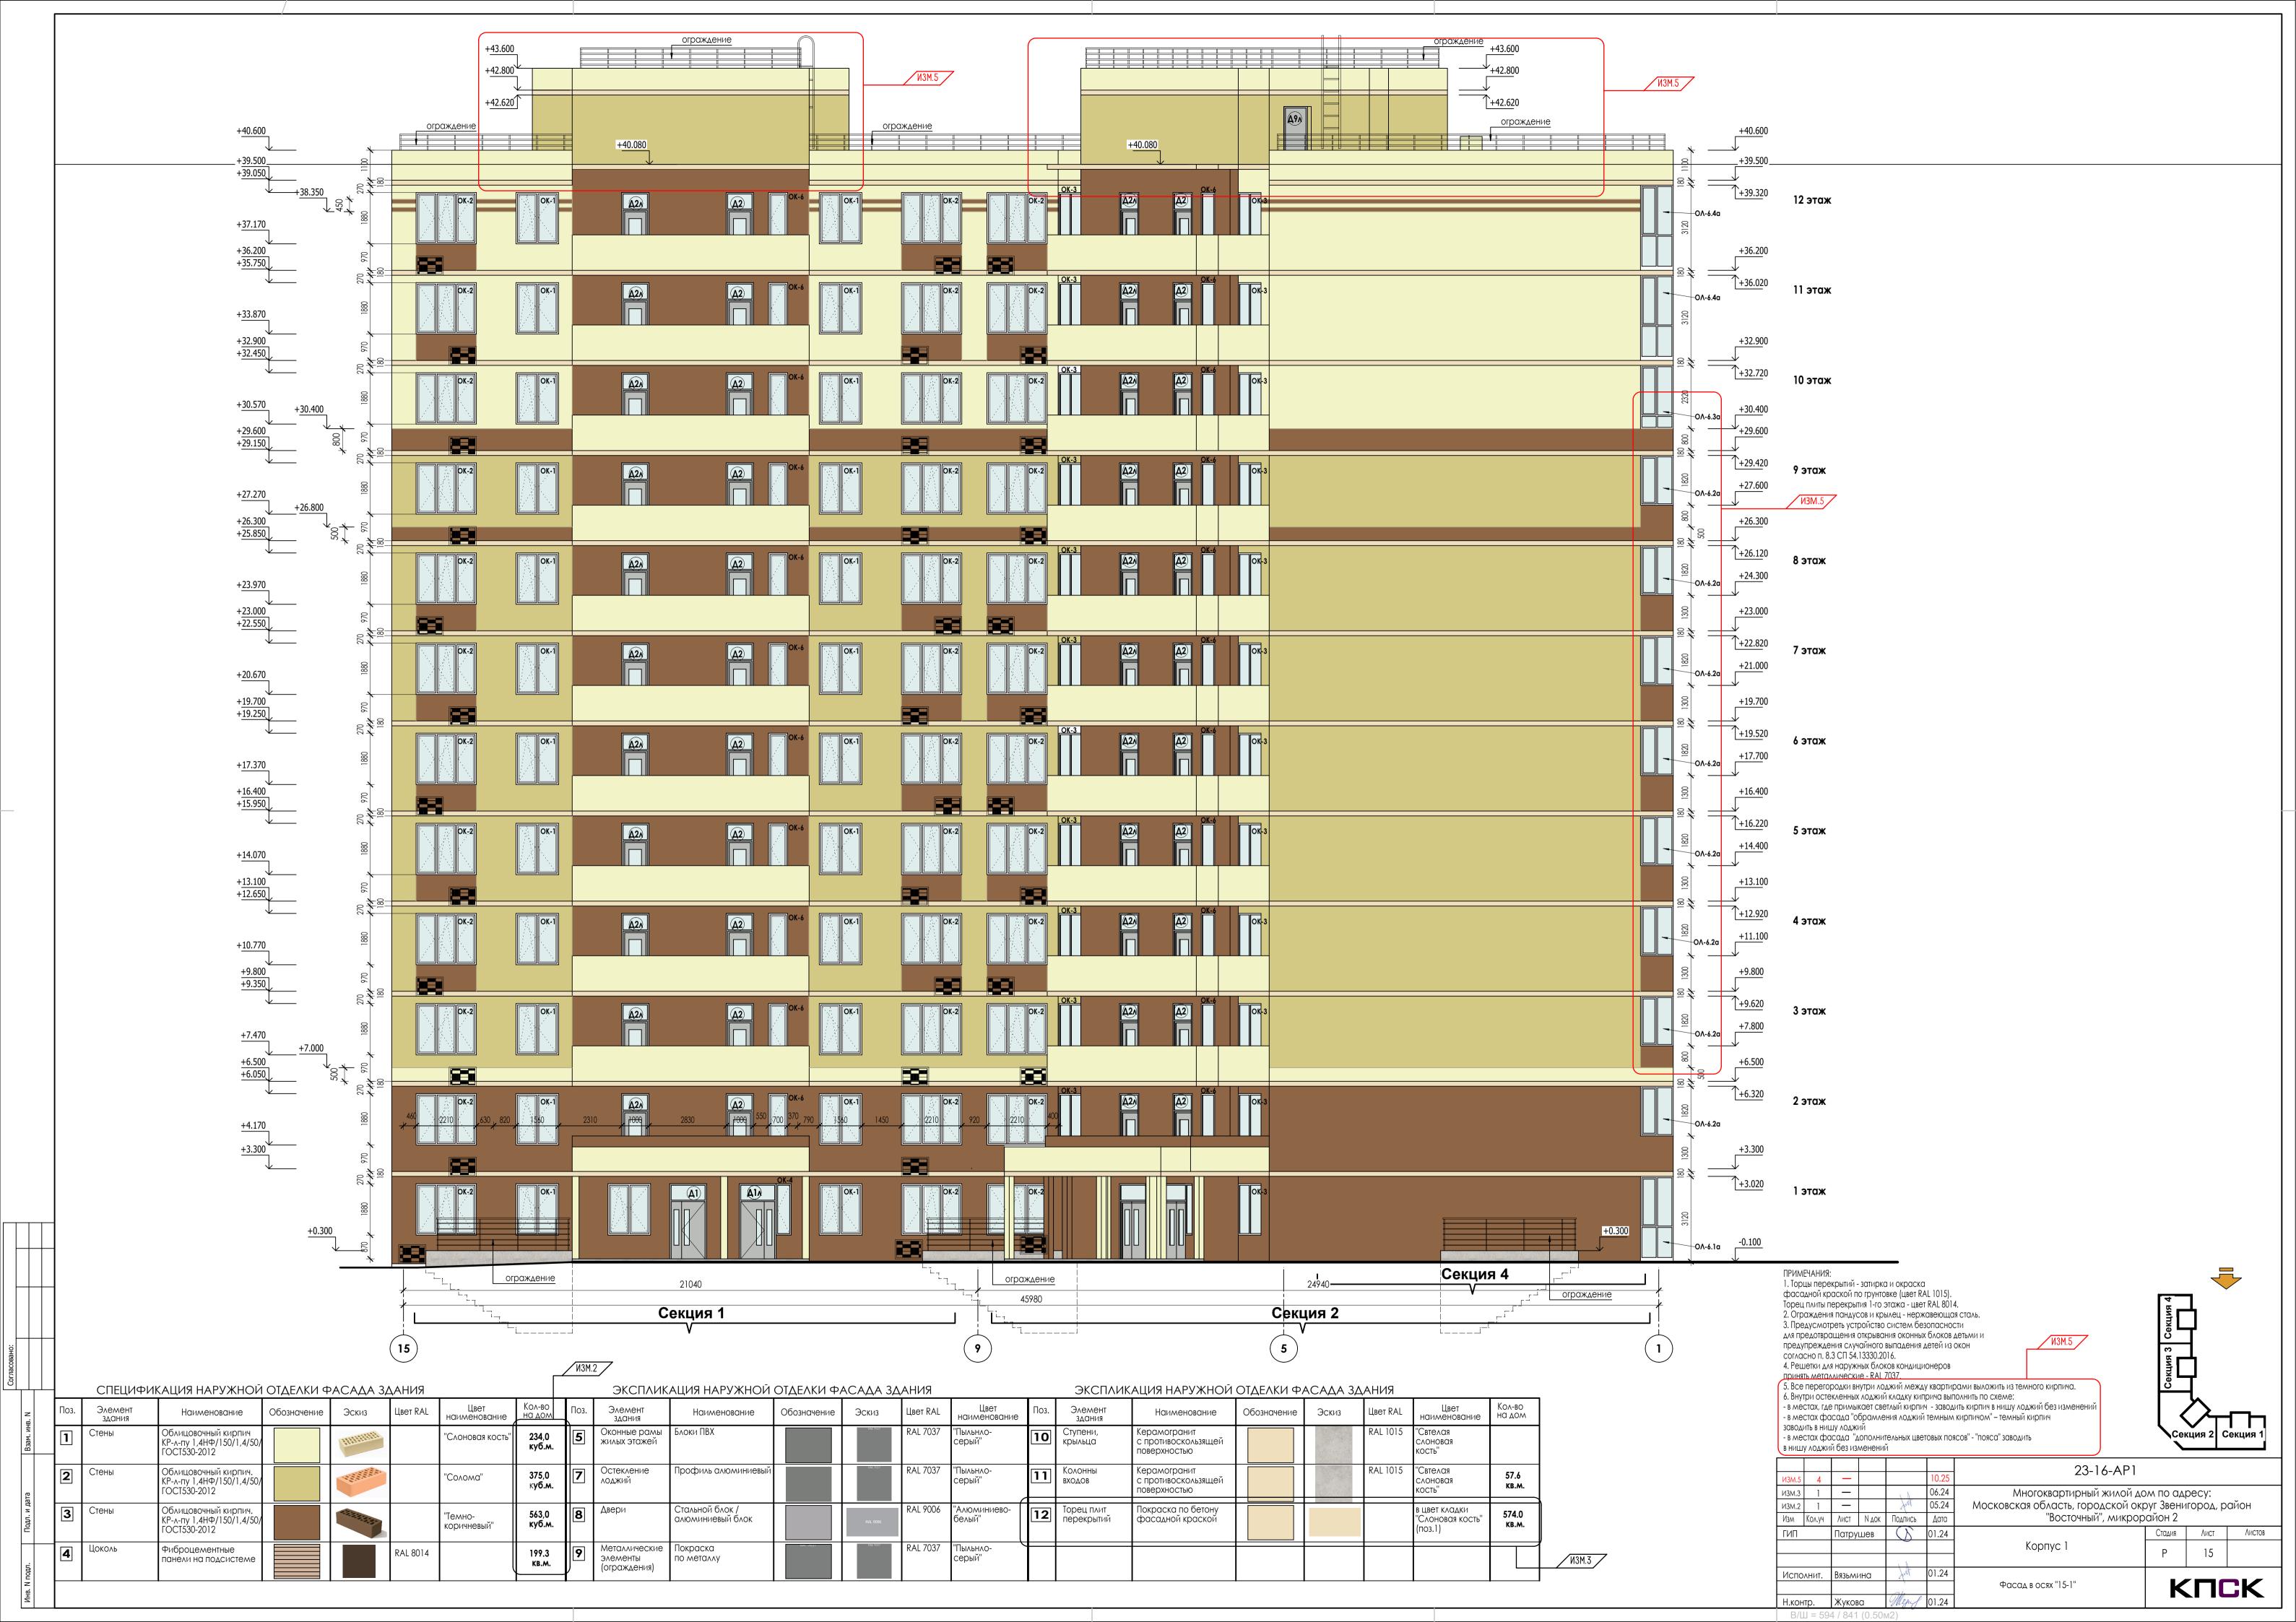



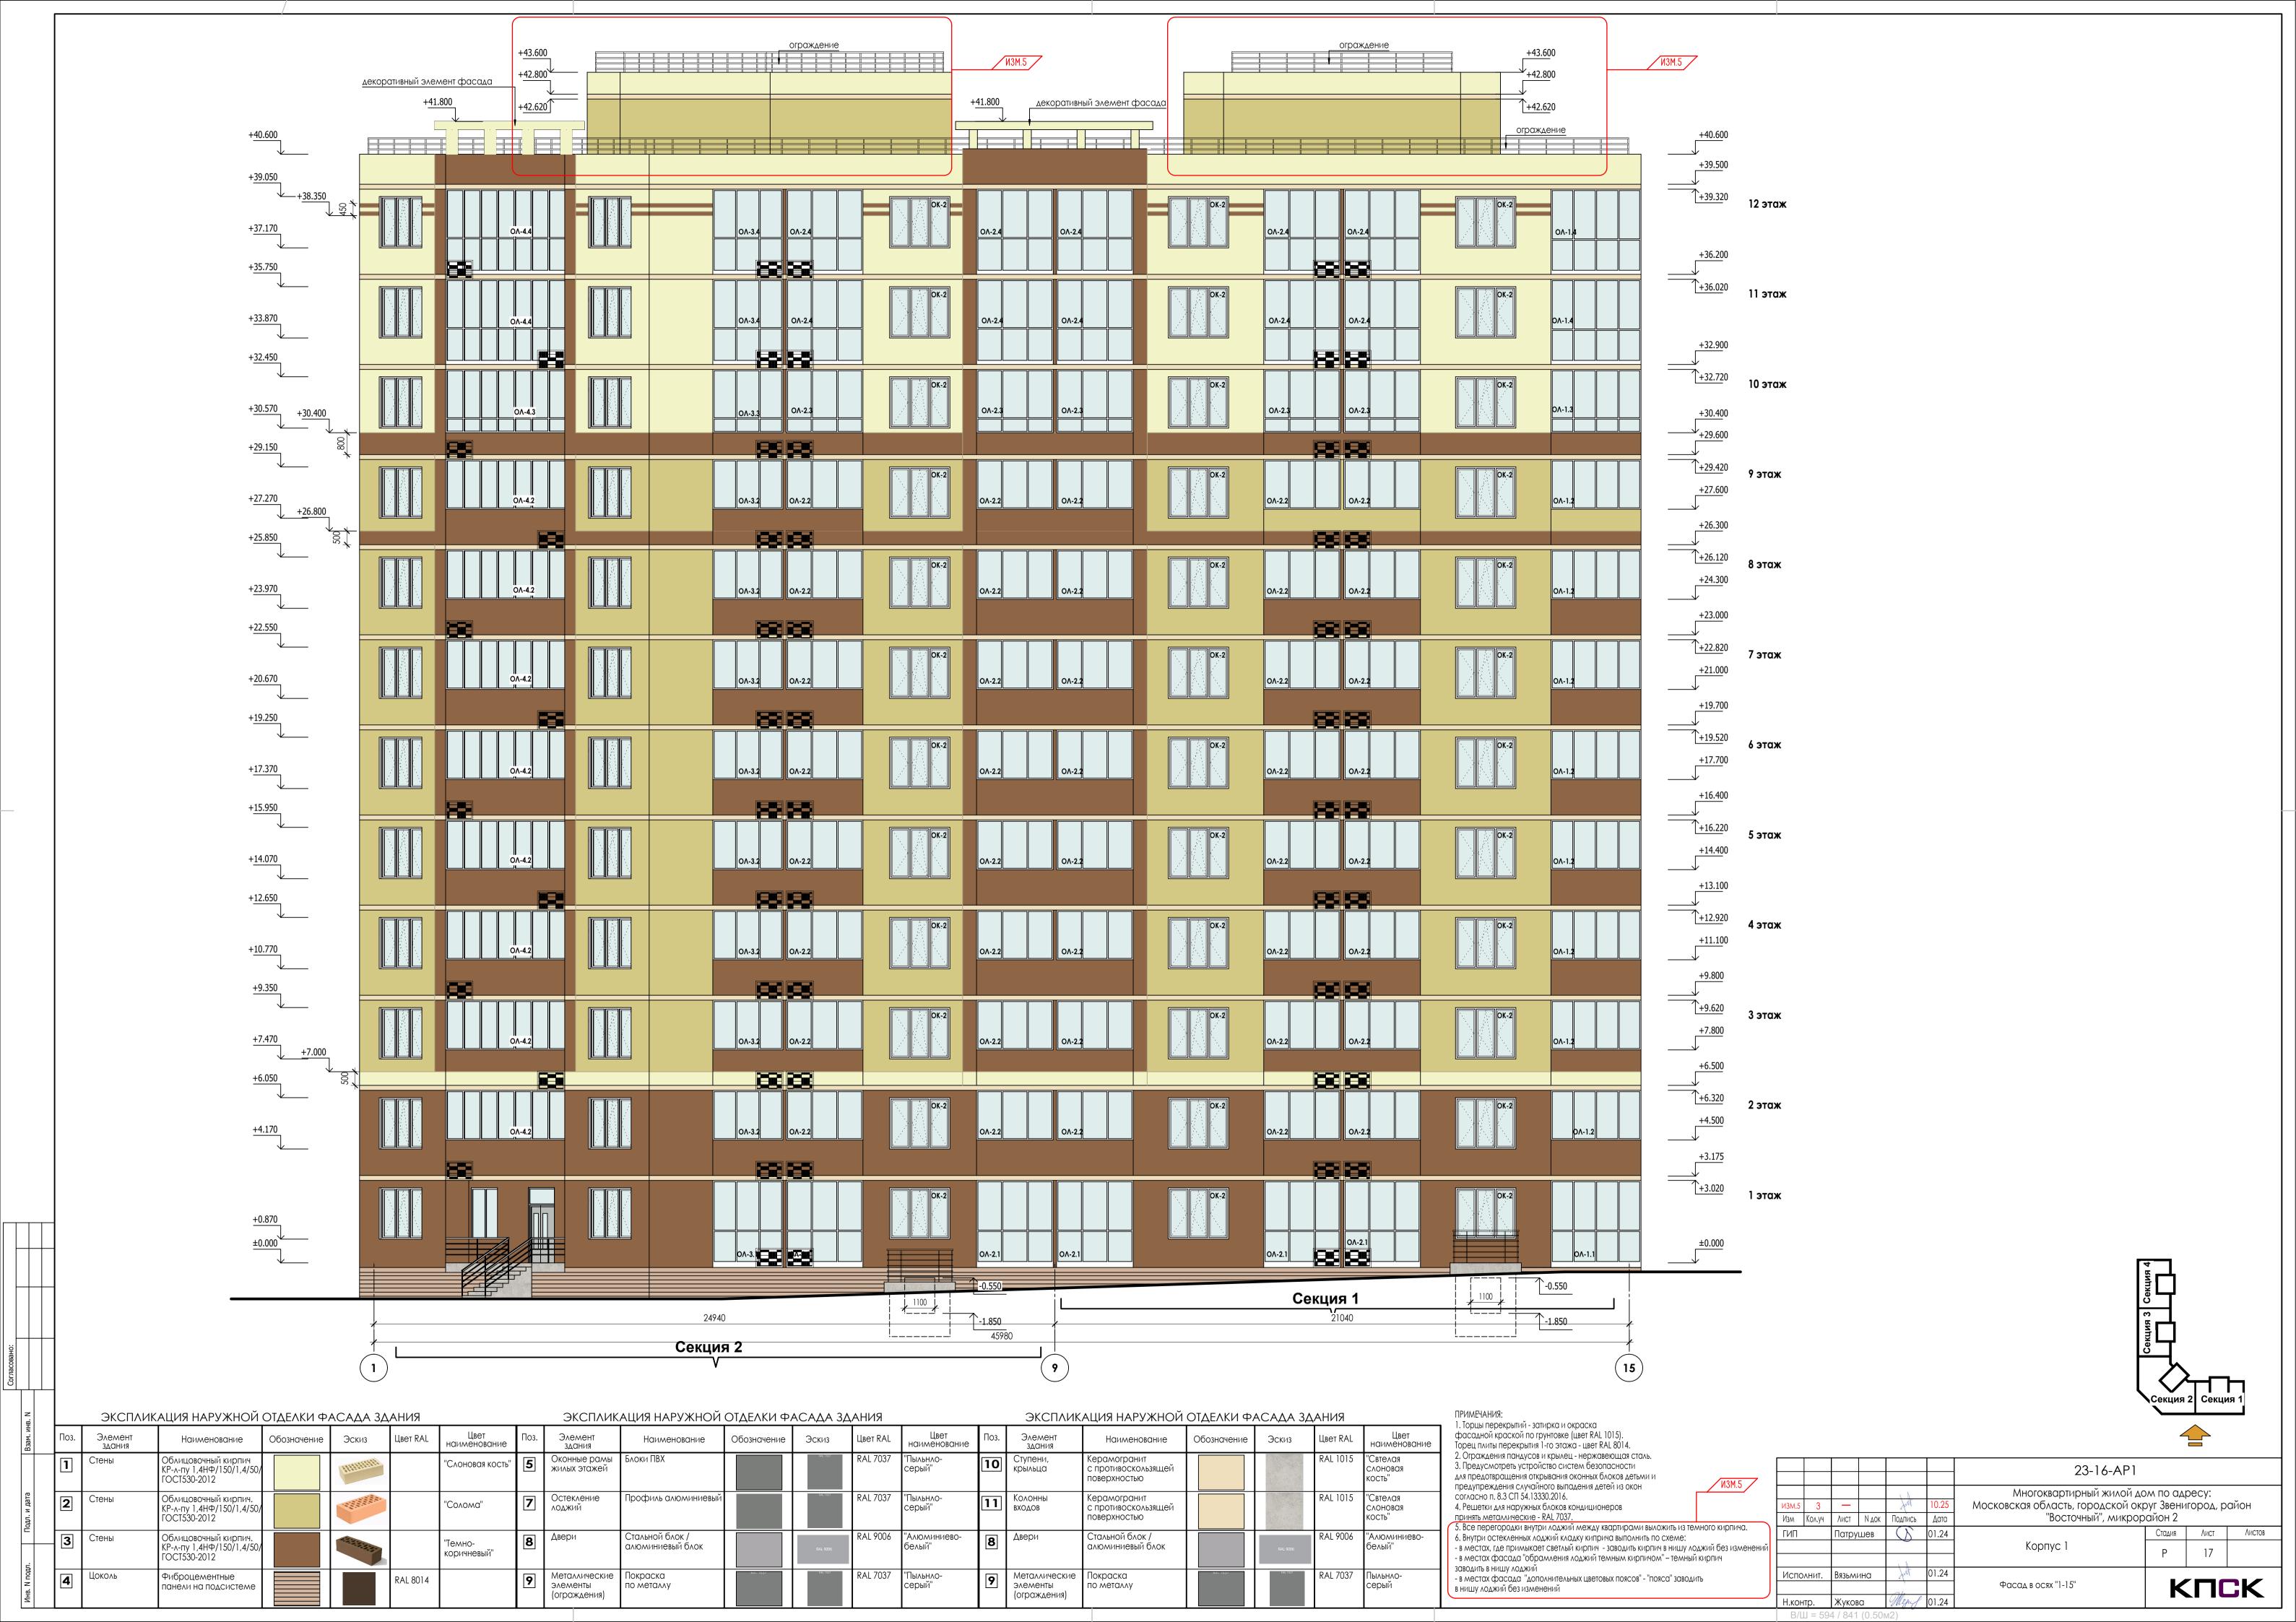

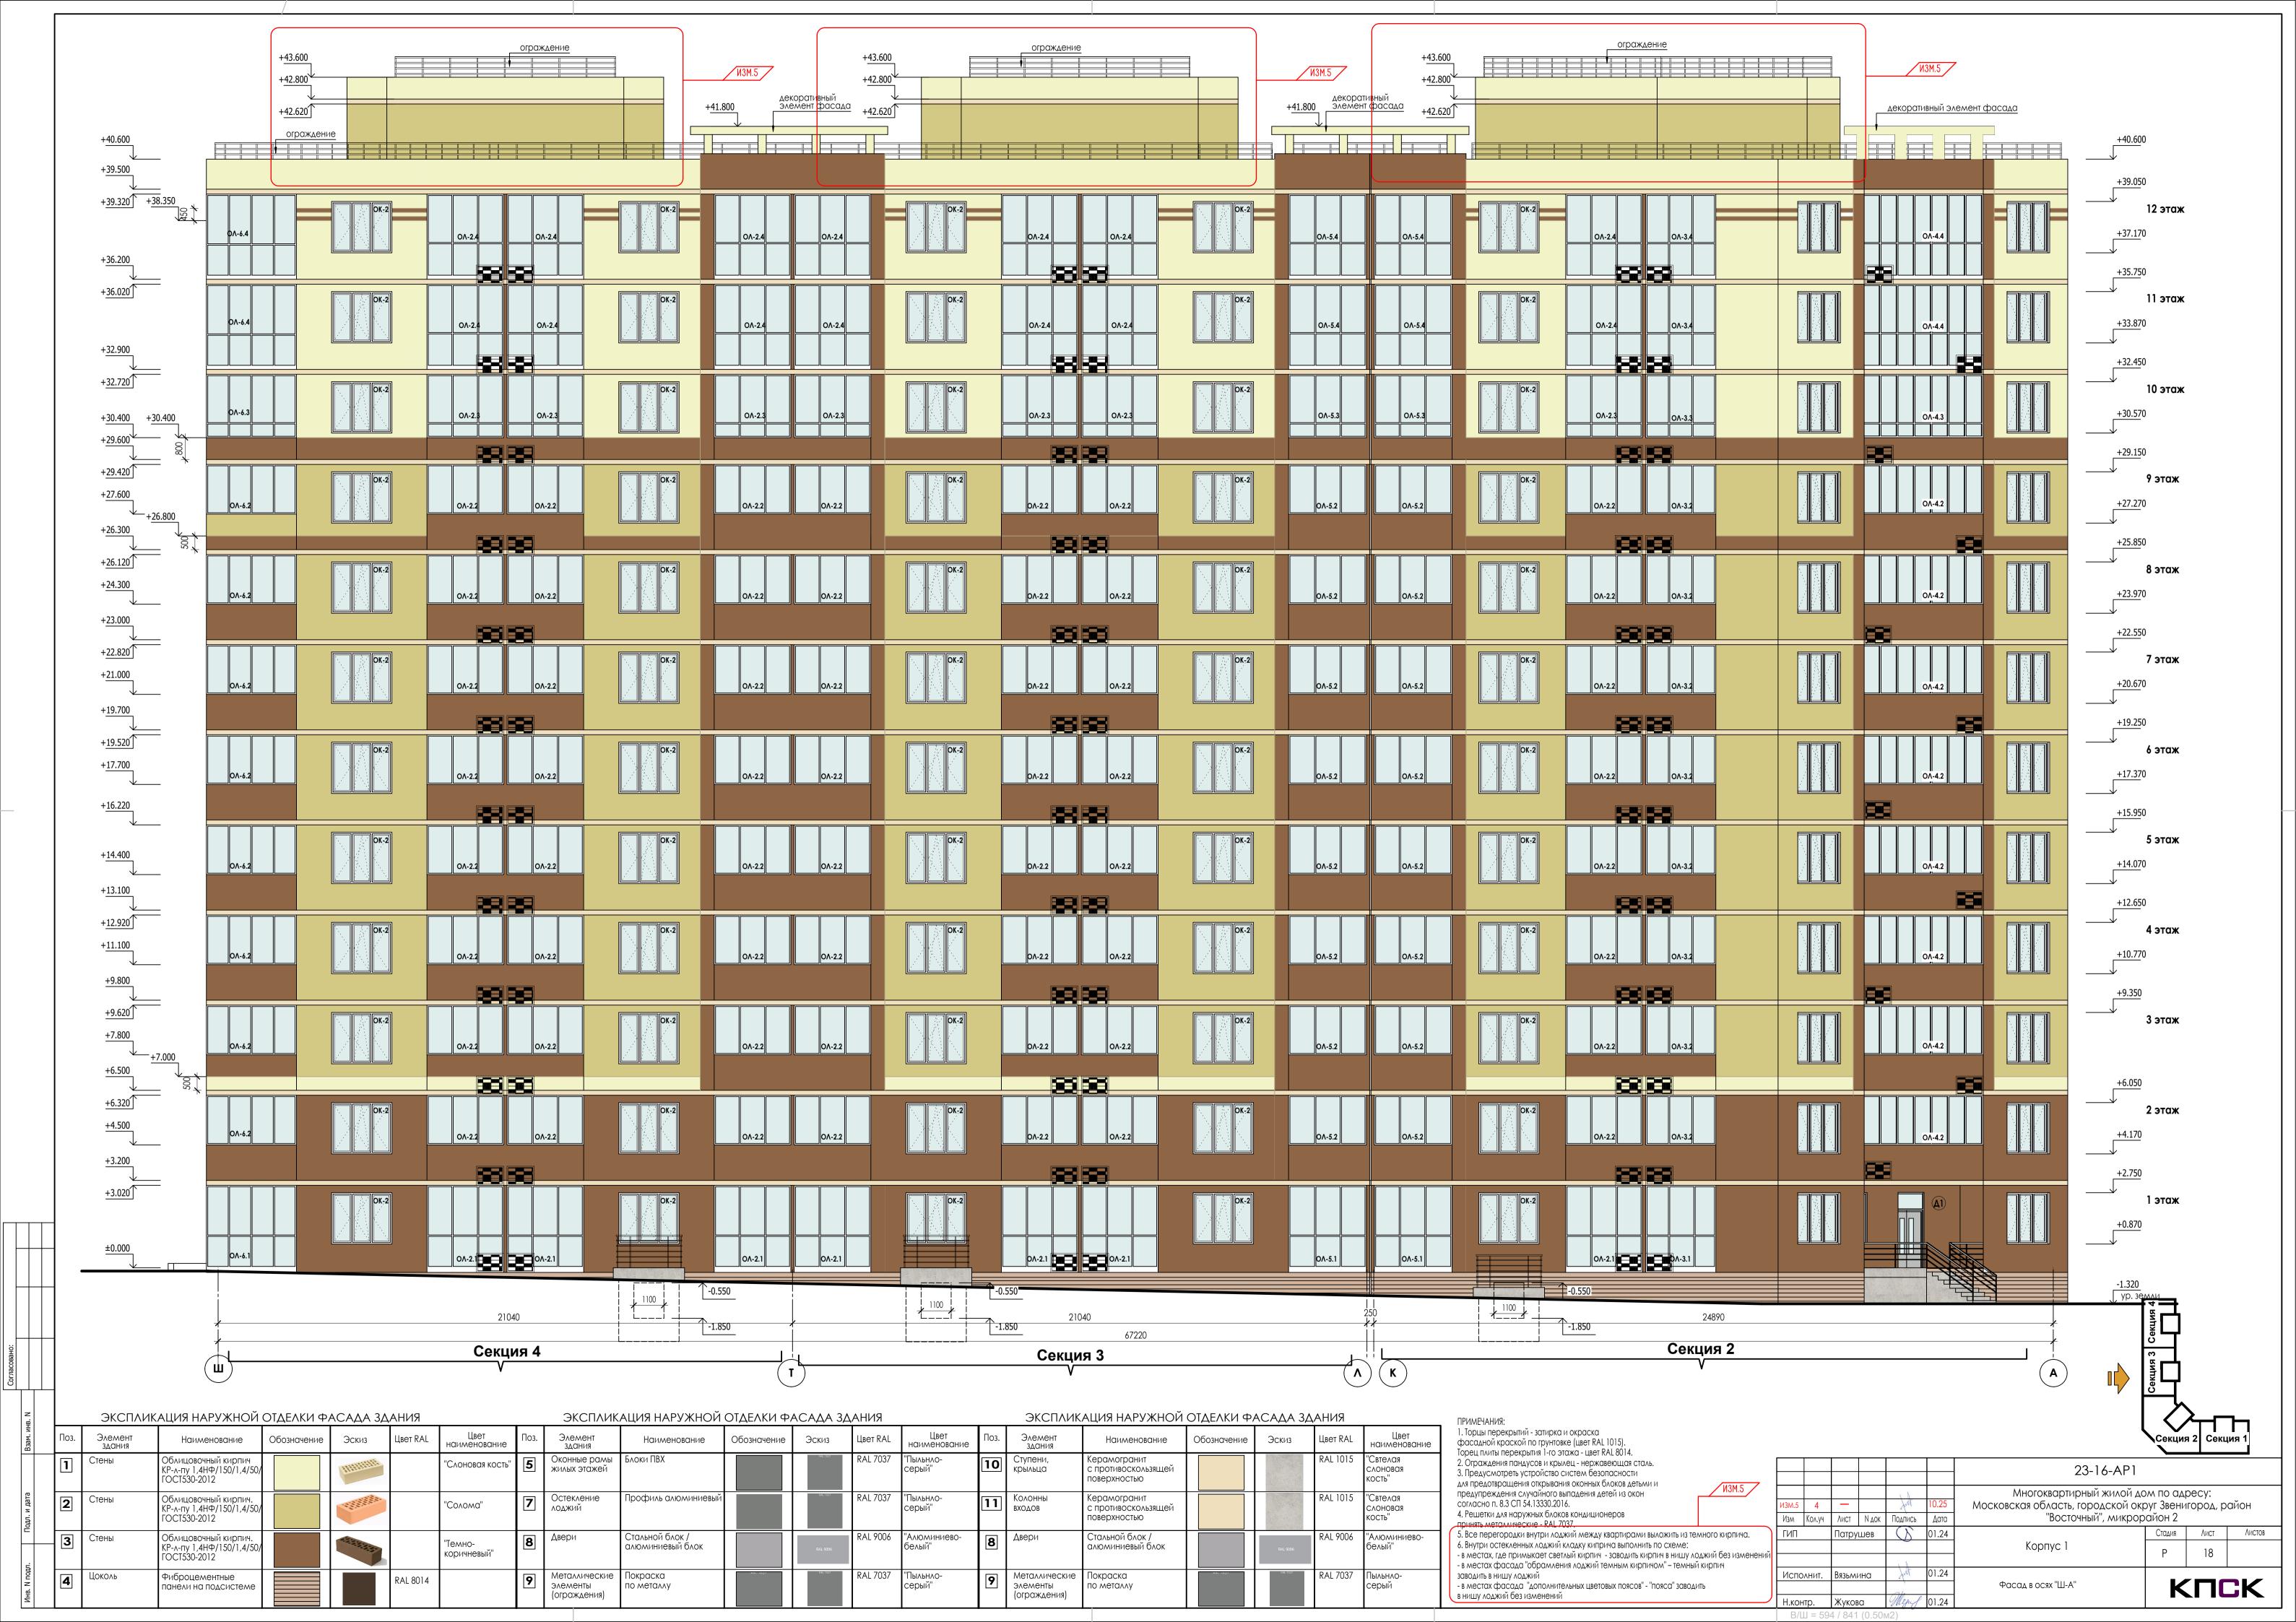

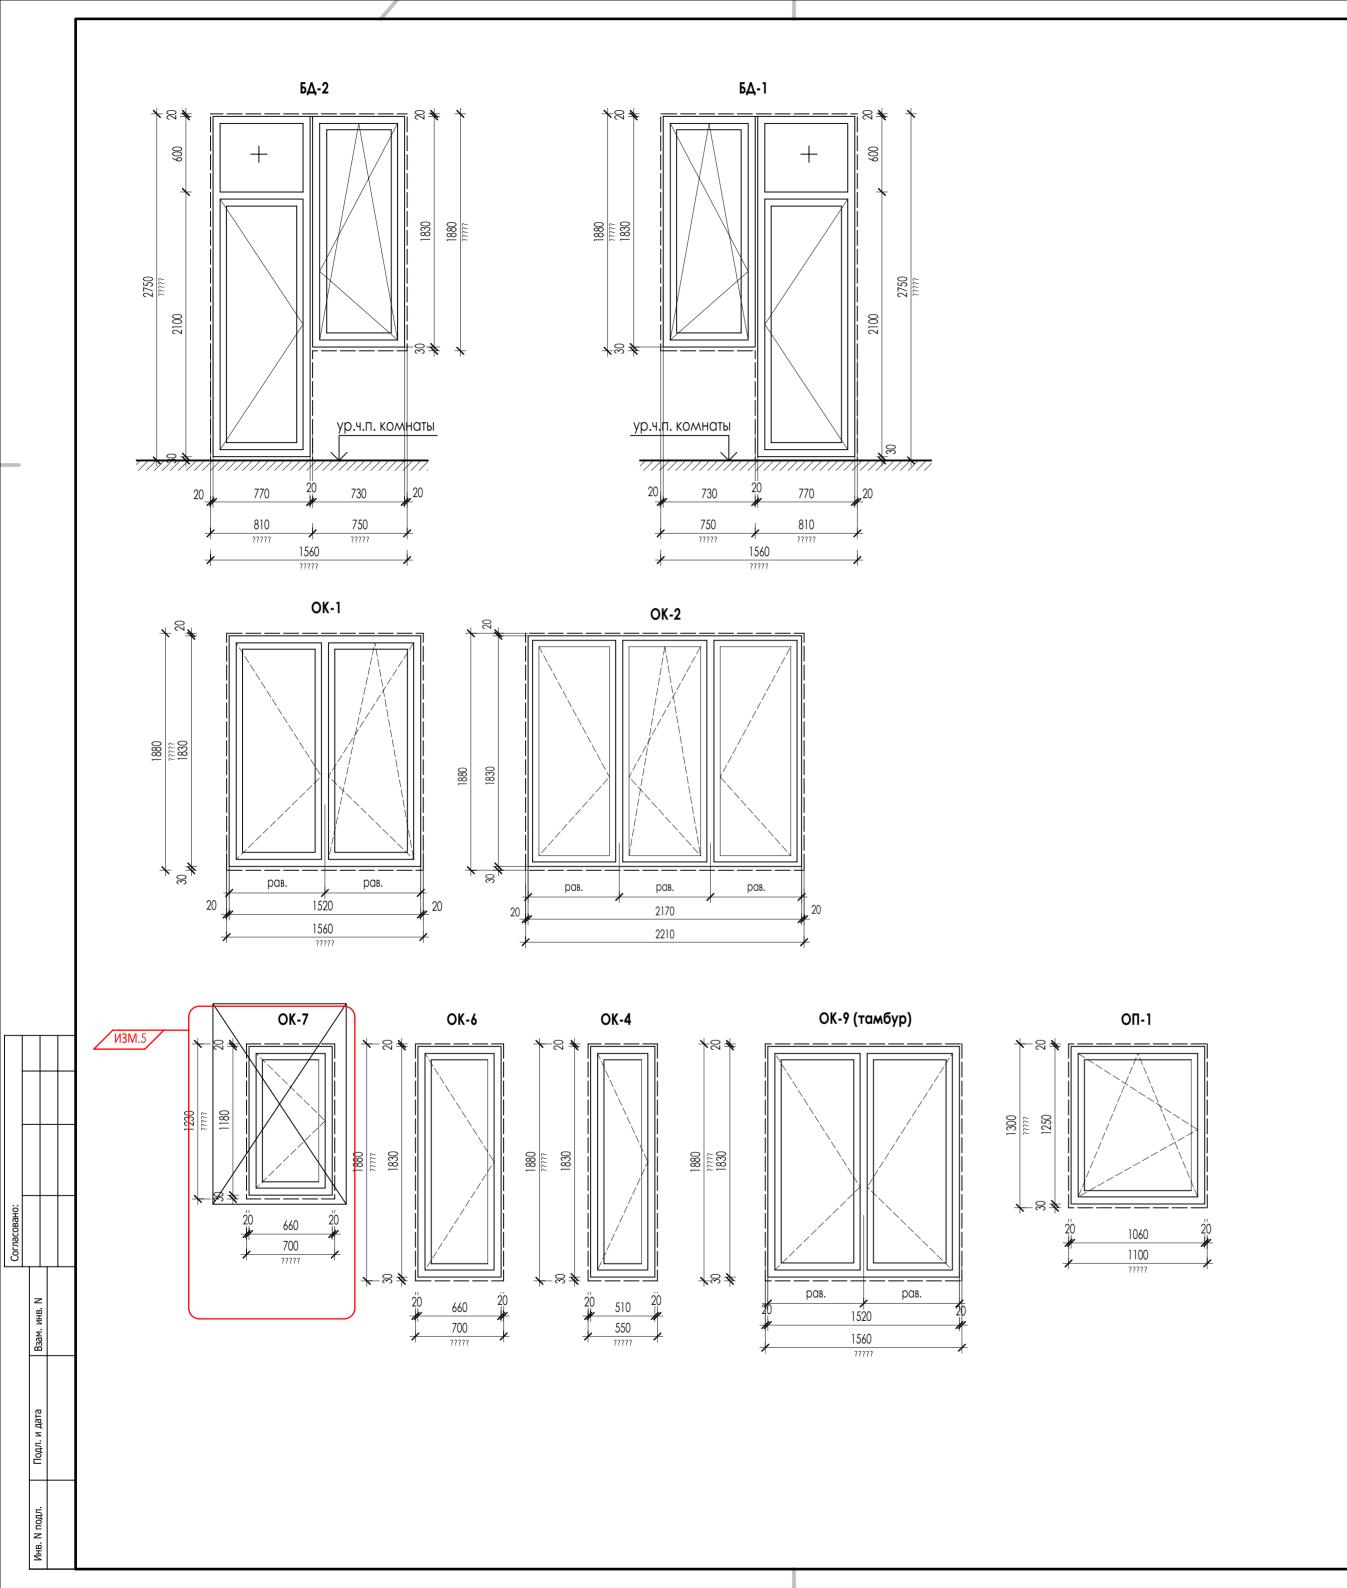

Поз.	Обозначение	Наименование		Количество						
1103. Oudsharehile		паименование	Подвал	Подвал 1 эт 2 - 12 эт Тех.этаж Всего		: Всего				
	OKHA									
OK-1	FOCT 30674-99	оконный блок ПВХ П В2 1880-1560 (4M1-12-4M1-12-4M1), с открыванием цвет профиля RAL 7037		2	2		24	проем 1560x1880h мм		
OK-2	FOCT 30674-99	оконный блок ПВХ П В2 1880-2210 (4M1-12-4M1-12-4M1), с открыванием цвет профиля RAL 7037		4	4		48	проем 2210x1880h мм		
БД-1	ГОСТ 30674-99	Балконный блок БП В2 2750-1560 (4M1-12-4M1-12-4M1), с открыванием справа цвет профиля RAL 7037		2	2		24	проем 1560x2750h мм		
БД-2	FOCT 30674-99	Балконный блок БП В2 2750-1560 (4M1-12-4M1-12-4M1), с открыванием слева цвет профиля RAL 7037		2	2		24	проем 1560x2750h мм		
OK-9	FOCT 30674-99	оконный блок ПВХ П В2 1880-1560 (4M1-12-4M1-12-4M1), с открыванием цвет профиля RAL 7037		1			1	проем 1560x1880h мм		
OK-4	FOCT 30674-99	оконный блок ПВХ П В2 1880-550 (4M1-12-4M1-12-4M1), с открыванием цвет профиля RAL 7037		1			1	проем 550x1880h мм		
OK-6	ГОСТ 30674-99	оконный блок ПВХ П В2 1880-700 (4M1-12-4M1-12-4M1), с открыванием цвет профиля RAL 7037			1		11	проем 700x1880h мм		
OK-7	FOCT 30674-99	оконный блок ПВХ П В2 1230-700 (4M1-12-4M1-12-4M1), с-открыванием цвет профиля RAL 7037				1	1	проем 700x1230h мм		
ОП-1	ГОСТ 30674-99	оконный блок ПВХ П В2 1300-1000 (4M1-12-4M1-12-4M1), с открыванием цвет профиля RAL 7037	2				2	проем 1000x1300h мм		


СПЕЦИФИКАЦИЯ ПОДОКОННИКОВ

п.,	06	Havvianaaaviva	Количество	Примечание
Поз.	Обозначение	Наименование	Всего	
·	Подоконные д	РОСКИ		
П-1	ГОСТ 30673-99	ПД 400-1610 (проем 1560мм), цвет белый	24	в комплекте ОК-1
П-2		ПД 400-2260 (проем 2210мм), цвет белый	48	в комплекте ОК-2
П-3		ПД 400-750 (проем 730мм), цвет белый	48	в комплекте БД-1, БД-2
	Подоконные с	ОТ ЛИВЫ		
По-1	ГОСТ 30673-99	ПО 160-1500 (проем 1560мм), цвет RAL 7037	24	в комплекте ОК-1
По-2		ПО 160-2150 (проем 2210мм), цвет RAI 7037	48	в комплекте

Количество


- ПО 160-2150 (проем 2210мм), цвет КАL /U3/ в комплекте БД-1, БД-2 По-3 ПО 160-670 (проем 730мм), цвет RAL 7037
- 1. Элементы заполнения оконных проемов замаркированы на листах АР 2-9.
- 2. Все окна выше 1-го этажа оснащены поворотно-откидными механизмами открывания, обеспечивающими их безопасную эксплуатацию, в том числе мытье и очистку наружных поверхностеи.
- 3. Все окна жилой части должны быть укомплектованы "детскими замками".

- 4. В оконных конструкциях использовать стеклопакет с обычным стеклом.
 Приведенное сопротивление теплопередаче окон должно быть не меньше 0,73 кв.м. °С/Вт.
 Класс изделия по показателю приведенного сопротивления теплопередачи В2.
 5. Цвет переплетов балконных блоков белый RAL 9010, Цвет переплетов наружных оконных серый RAL 7037
- 6. Подоконные наружные отливы металлические с полимерным покрытием

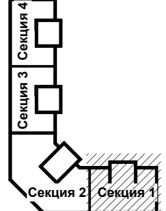

_										
-							23-16-AP1			
F	ИЗМ.5	3	_			10.25	Многоквартирный жилой до Московская область, городской ок			айон
t		Кол.уч	Лист	N док Подпись Дата "Восточный", микрор					• • • , •	
	ГИП		Патруш	Патрушев		01.24		Стадия	Лист	Листов
-							Корпус 1	Р	19	
	Испо	лнит.	Вязьмі	ина		01.24	Секция 1.			
L							Спецификация элементов заполнения	K		jK
	Н.кон	пр.	Жуков	ва		01.24	оконных и балконных проемов	_ `		


 $B/\coprod = 420 / 594 (0.25M2)$

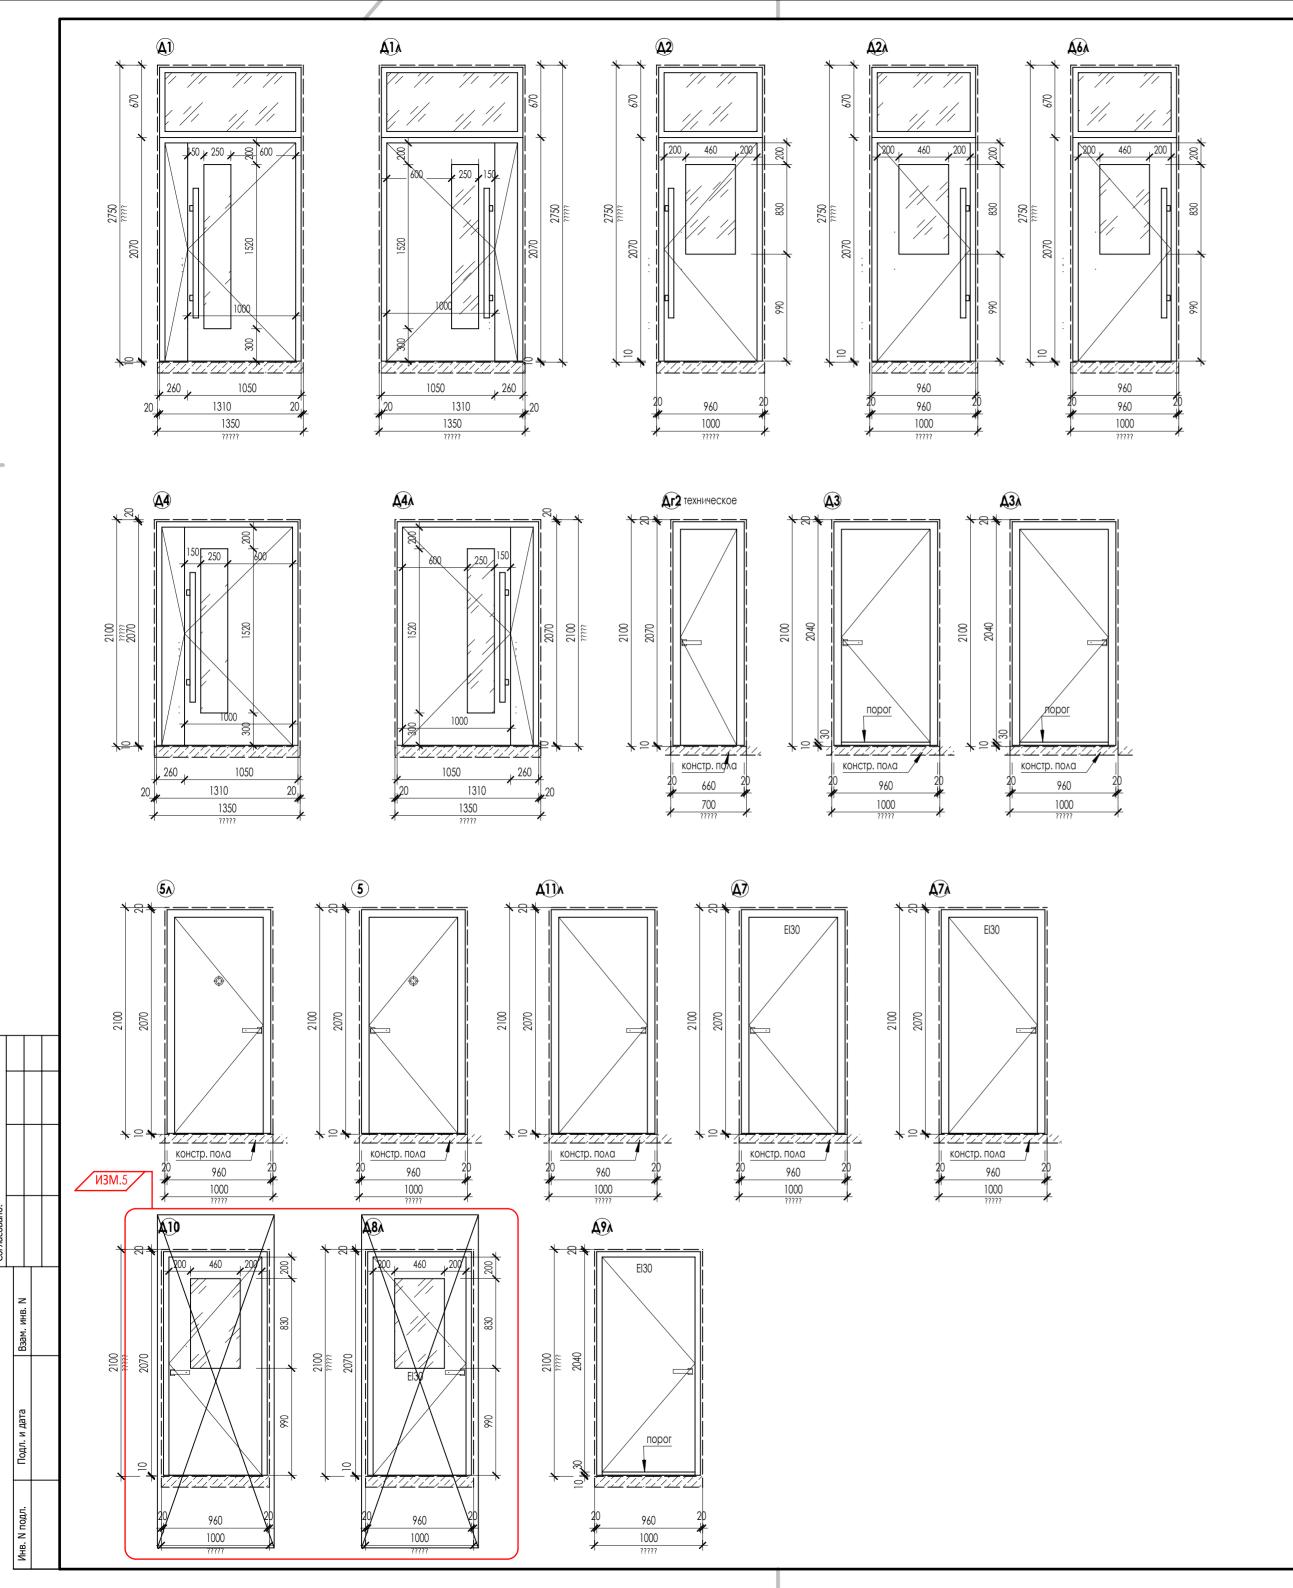




П	06.0	11.			Колич	ество		Примечание
Поз.	Обозначение	Наименование	Подвал	1 эт	2 - 12 эт	тех.эт.	всего	
	ДВЕРИ				•	•		•
Д1	FOCT 23747-2015* (AL)	ДАН О П Ф Дв Пр Р 2750х1350 RAL 9006		1			1	проем 1350x2750ł
Д1л		ДАН О П Ф Дв Л Р 2750x1350 RAL 9006		1			1	проем 1350x2750I
Д2	ГОСТ 23747-2015* (AL)	ДСН Бпр Пр Оп 2750-1000			1		11	проем 1000x2750h
Д2л		ДСН Бпр Л Оп 2750-1000			1		11	проем 1000x2750h
Д4	FOCT 23747-2015* (AL)	ДАВ О БПР ДВ П Р 2100х1350 RAL 9006		1			1	проем 1350x2100h
Д4л		ДАВ О Бпр Дв Л Р 2100x1350 RAL 9006		2	1		13	проем 1350x2100h
Д6л	ΓΟCT 23747-2015* (AL)	ДСВ Бпр Л Оп 2750-1000			1		11	проем 1000x2750h
Дг2	ГОСТ 31173-2003 (сталь)	ДСВ Оп Пр 2100-700		1	1		12	проем 700x2100h
5п		ДСВ КППН 3 2100x1000		2	2		24	проем 1000x2100h
5 _A		ДСВ КПЛН З 2100х1000		2	2		24	проем 1000x2100h
ДЗл	ГОСТ 31173-2003 (сталь)	ДСН Оп Прг ∧ Псп 2100-1000	1				1	проем 1000x2100h
Д3		ДСН Оп Прг П Псп 2100-1000	1				1	проем 1000x2100h
Д11л		ДСВ Оп Брг Л О 2100-1000	1				1	проем 1000x2100h
Д7	НПО "Пульс"	ДПМ-01/30К-О	1				1	проем 1000x2100h
Д7л	НПО "Пульс"	ДПМ-01/30К-О, левая	1				1	проем 1000x2100h
<u> </u>	НПО "Пульс"	<u>АПМ-01/30К-О, левся</u>				1	1	проем 1000x2100h
Д9л	НПО "Пульс"	ДПМ-01/30К				1	1	проем 1000x2100h
<u> </u>	ГОСТ 31173-2003 (сталь)	<u>АСН Ол Брг П Вн 2100-1000</u>				1	1	проем 1000x2100h

- 1. Элементы дверей замаркированы на листах АР 2-9.
- 2. Входные двери должны иметь доводчики, уплотнение в притворах.
- На входных дверях подъезда жильцов предусмотреть устройство домофона
- 3. Цвет наружных дверей серый (RAL 9006).
- 4. Двери поз. 5, 5л должны иметь индекс изоляции воздушного шума не ниже 30 дБ. 5. Схемы разрезки и открывания элемнтов заполнения дверных проемов приведены на данном листе.
- 6. Во всех светопрозрачных элементах заполнения проемов
- должен быть использован стеклопакет с армированным стеклом.
- 7. Двери в противопожарных преградах противопожарные (НПО "Пульс", сертификат 07.050.026 тел. (495) 933-09-90, 775-22-20 или аналог по выбору заказчика).
- 8. Межкомнатные двери устанавливает собственник квартир. Двери санузлов установить либо с переточной решеткой в полотне двери
- либо без порога с щелью между полом и дверным полотном в 20 мм.

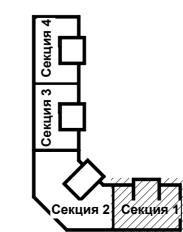

						23-16-AP1	23-16-AP1						
ИЗМ.5 Изм	5 <u>2</u> Кол.уч		Ν ΔΟΚ	Подпись	10.25 Δατα	Многоквартирный жилой до Московская область, городской окр "Восточный", микрор	эуг Звени		айон				
ГИП		Патру				Стадия	Лист	Листов					
						Корпус 1	Р	20					
Исп	Исполнит.		Вязьмина		Вязьмина 01.24		01.24	Секция 1. Спецификация элементов заполнения	K		:K		
Н.кс	Н.контр.		Жукова Жеру 01		01.24	дверных проемов							

 $B/\coprod = 420 / 594 (0.25 M2)$

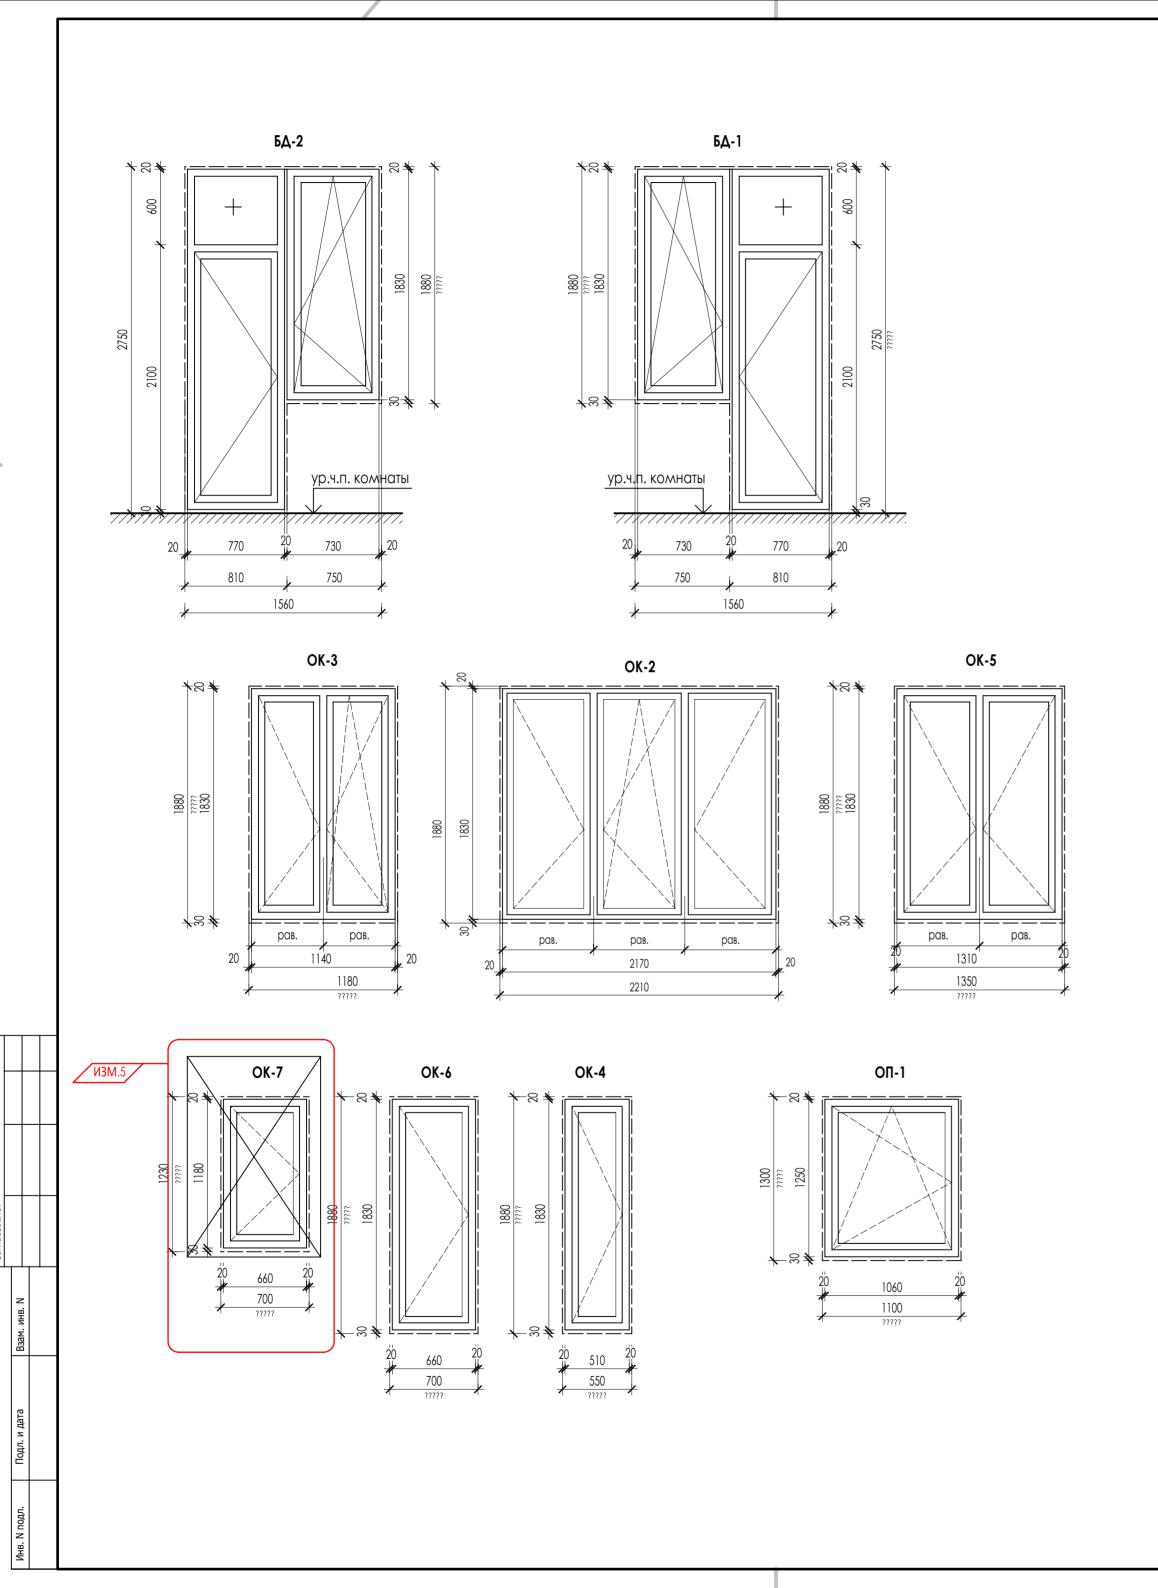

Пос	Officialism	Harmonosanno	Коли	чество				Эскиз
Поз.	Обозначение	Наименование	Подвал	1 эт	2 - 12 эт	Тех.этах	Всего	
	OKHA		•					
OK-3	ΓΟCT 30674-99	оконный блок ПВХ П В2 1880-1180 (4M1-12-4M1-12-4M1), с открыванием цвет профиля RAL 7037		2	2		24	проем 1180x1880h мм
OK-2	ΓΟCT 30674-99	оконный блок ПВХ П В2 1880-2210 (4M1-12-4M1-12-4M1), с открыванием цвет профиля RAL 7037		6	6		72	проем 2210x1880h мм
БД-1	ΓΟCT 30674-99	Балконный блок БП В2 2750-1560 (4M1-12-4M1-12-4M1), с открыванием справа цвет профиля RAL 7037		3	3		36	проем 1560x2750h мм
БД-2	ΓΟCT 30674-99	Балконный блок БП В2 2750-1560 (4M1-12-4M1-12-4M1), с открыванием сслева цвет профиля RAL 7037		3	5		58	проем 1560x2750h мм
OK-4	ГОСТ 30674-99	оконный блок ПВХ П В2 1880-550 (4M1-12-4M1-12-4M1), с открыванием цвет профиля RAL 7037		1			1	проем 550x1880h мм
OK-5	ΓΟCT 30674-99	оконный блок ПВХ П В2 1880-1350 (4M1-12-4M1-12-4M1), с открыванием цвет профиля RAL 7037		1			1	проем 1350x1880h мм
OK-6	ΓΟCT 30674-99	оконный блок ПВХ П В2 1880-700 (4M1-12-4M1-12-4M1), с открыванием цвет профиля RAL 7037			1		11	проем 700х1880h мм
OK-7	FOCT 30674-99	<u>еконный блок ПВХ П В2 1230-700</u> (4M1 12 4M1 12 4M1), с открываниом цвет профиля RAL 7037				1	1	проем 700х1230h мм
ОП-1	ГОСТ 30674-99	оконный блок ПВХ П В2 1300-1000 (4M1-12-4M1-12-4M1), с открыванием цвет профиля RAL 7037	2				2	проем 1000x1300h мм
	CELLIAPIANALIIA	d do v okoninkop	•					

СПЕЦИФИКАЦИЯ ПОДОКОННИКОВ

Обозначение

			Всего	
-	Подоконные	Э ДОСКИ	-	
П-1	ГОСТ 30673-99	ПД 400-1230 (проем 1180мм), цвет белый	24	в комплекте ОК-3
П-2		ПД 400-2260 (проем 2210мм), цвет белый	72	в комплекте ОК-2
П-3		ПД 400-750 (проем 730мм), цвет белый	94	в комплекте БД-1, БД-2
П-4		ПД 400-1400 (проем 1350мм), цвет белый	1	в комплекте ОК-5
	Подоконные	ОТЛИВЫ		
По-1	ГОСТ 30673-99	ПО 160-1500 (проем 1560мм), цвет RAL 7037	24	в комплекте ОК-1
По-2		ПО 160-2150 (проем 2210мм), цвет RAL 7037	72	в комплекте ОК-2
По-3		ПО 160-670 (проем 730мм), цвет RAL 7037	94	в комплекте БД-1, БД-2
По-4		ПО 160-1390 (проем 1350мм), цвет RAL 7037	1	В КОМПЛЕКТЕ ОК-5


Наименование

Количество


Примечание


- 1. Элементы заполнения оконных проемов замаркированы на листах АР 2-9.
- 2. Все окна выше 1-го этажа оснащены поворотно-откидными механизмами открывания, обеспечивающими их безопасную эксплуатацию, в том числе мытье и очистку наружных поверхностей.
- 3. Все окна жилой части должны быть укомплектованы "детскими замками". 4. В оконных конструкциях использовать стеклопакет с обычным стеклом.

- Приведенное сопротивление теплопередаче окон должно быть не меньше 0,73 кв.м. °С/Вт. Класс изделия по показателю приведенного сопротивления теплопередачи В2. 5. Цвет переплетов балконных блоков белый RAL 9010, Цвет переплетов наружных оконных серый RAL 7037 6. Подоконные наружные отливы металлические с полимерным покрытием

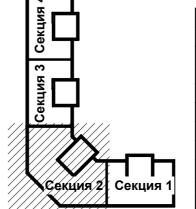

						23-16-AP1			
изм.5	3	_		Многоквартирный жилой дом по с 10.25 Московская область, городской округ Зве					айон
Изм	Кол.уч	Лист	N док	Подпись	Дата	"Восточный", микрор	район 2		
ГИП		Патру	шев		01.24		Стадия	Лист	Листов
						Корпус 1	Р	21	
Испо	лнит.	лнит. Вязьмина		зьмина 01.24		Секция 2.			1 /
Н.кон	ITD	Жуков	ıa		01.24	Спецификация элементов заполнения оконных и балконных проемов	K		jΚ

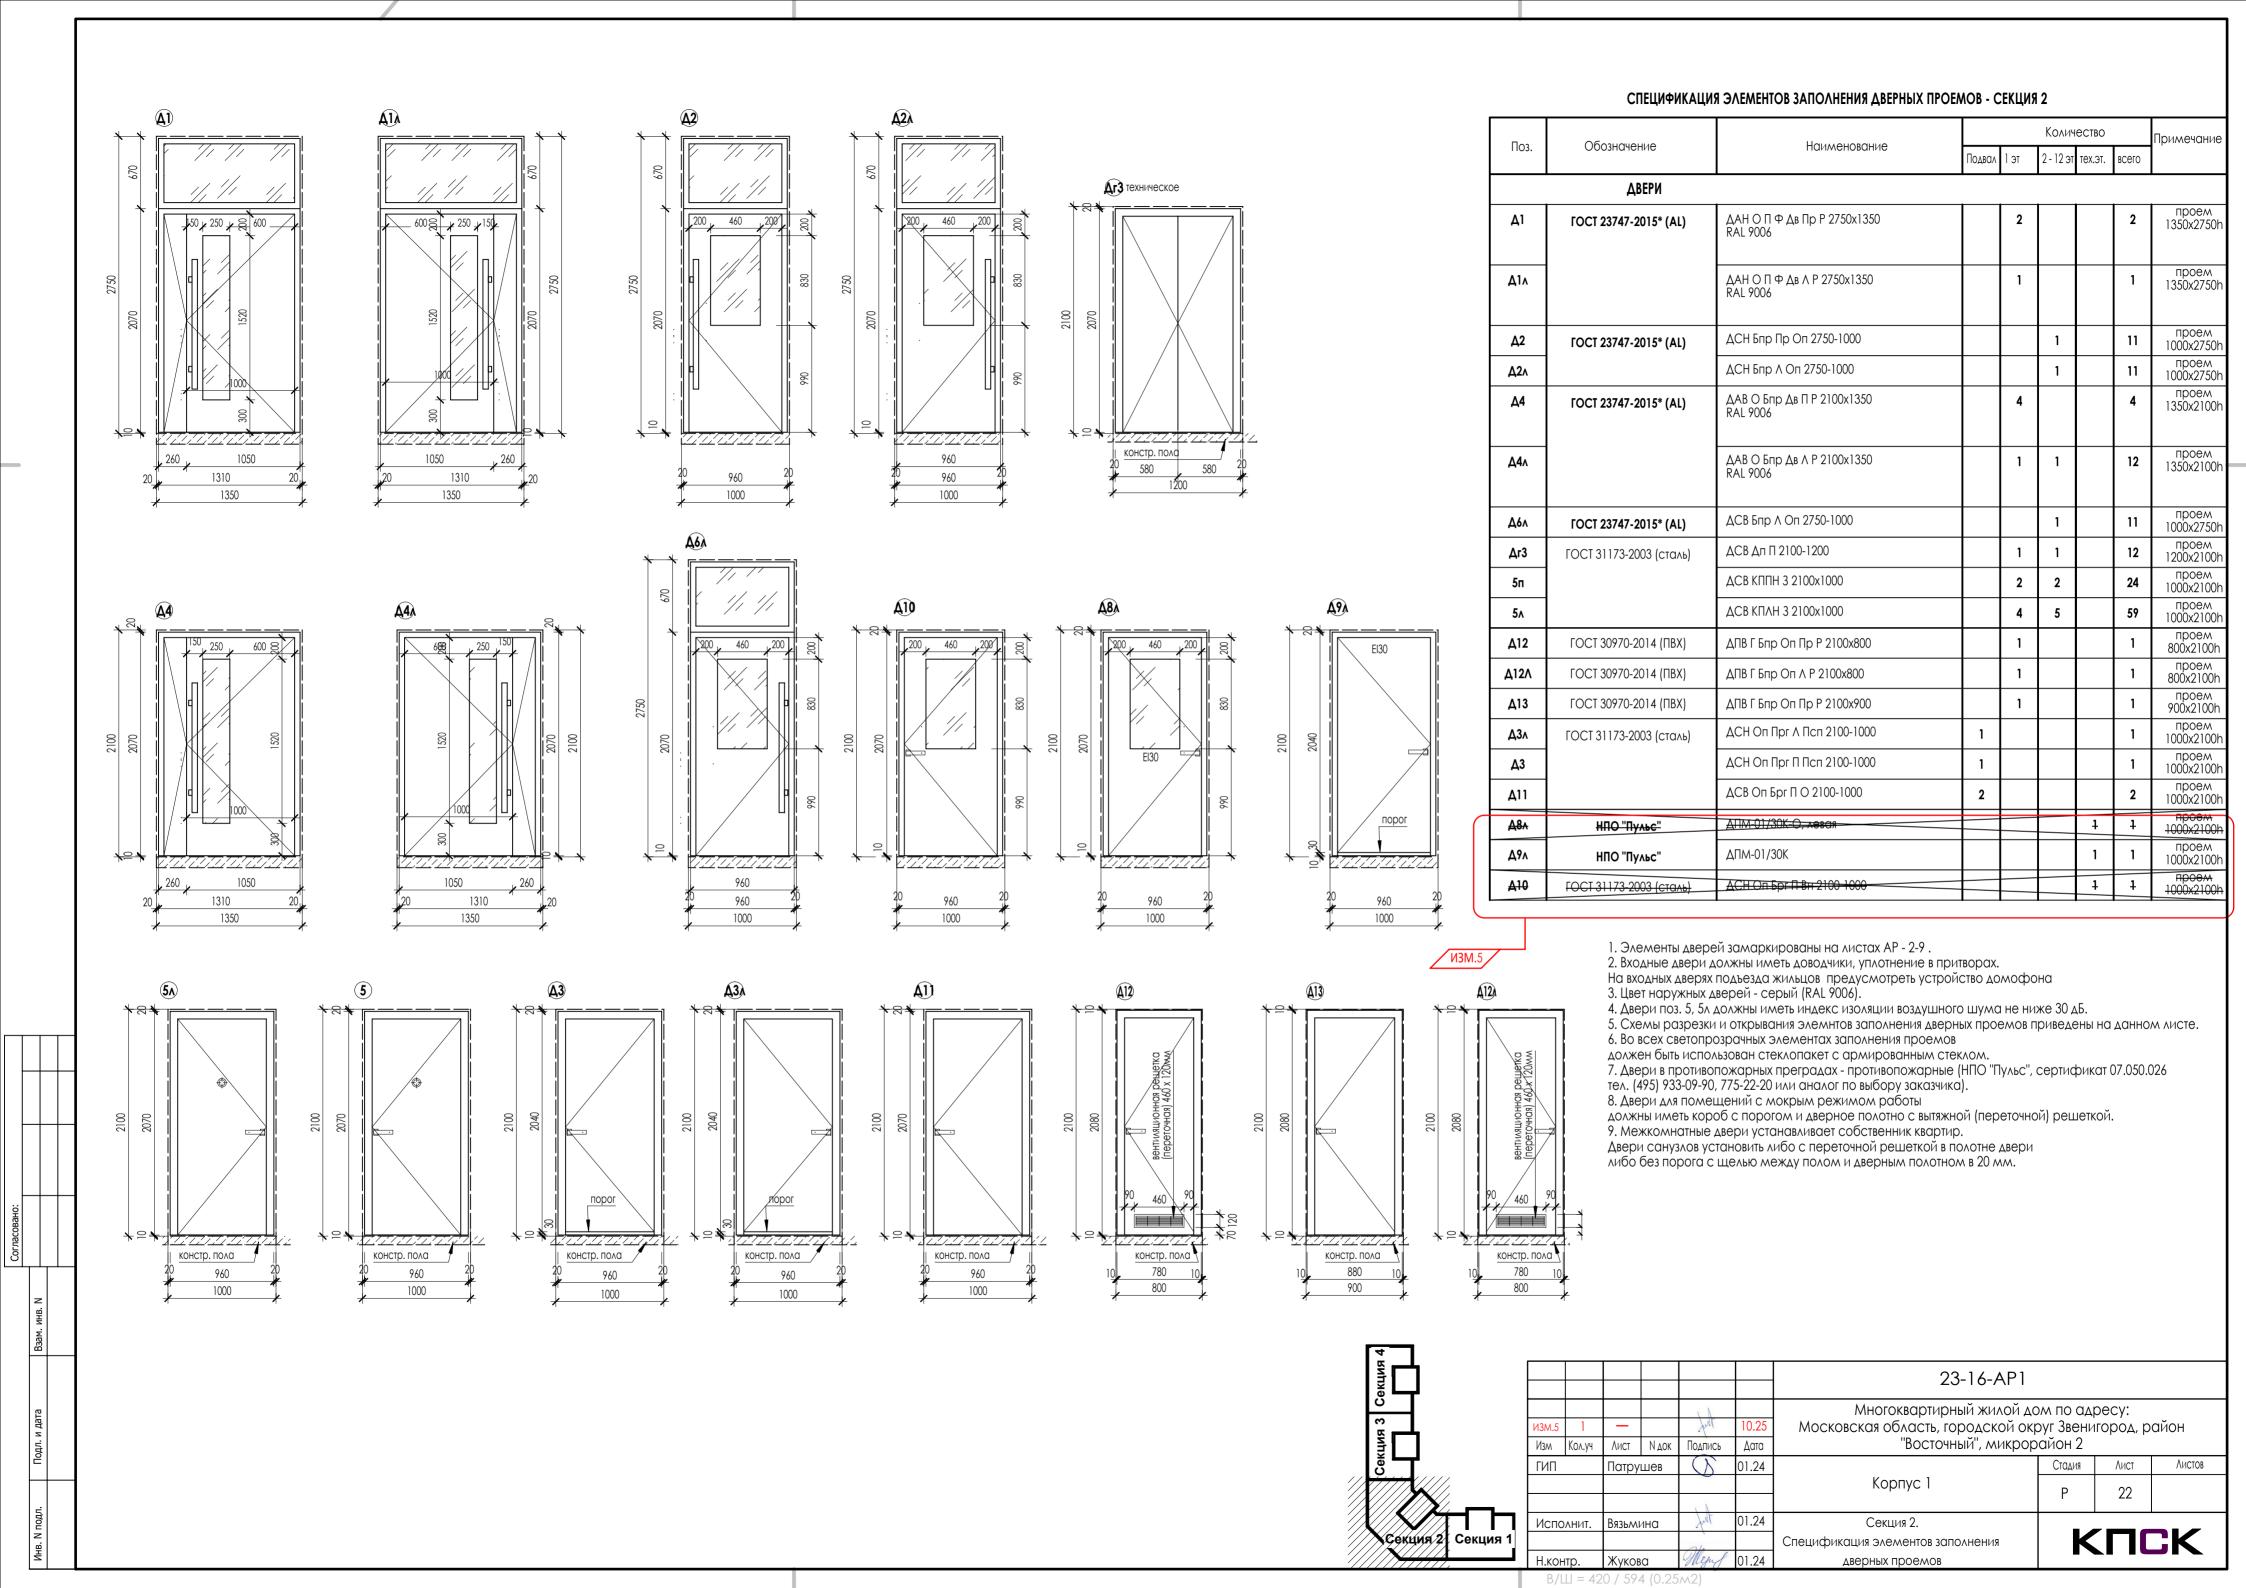

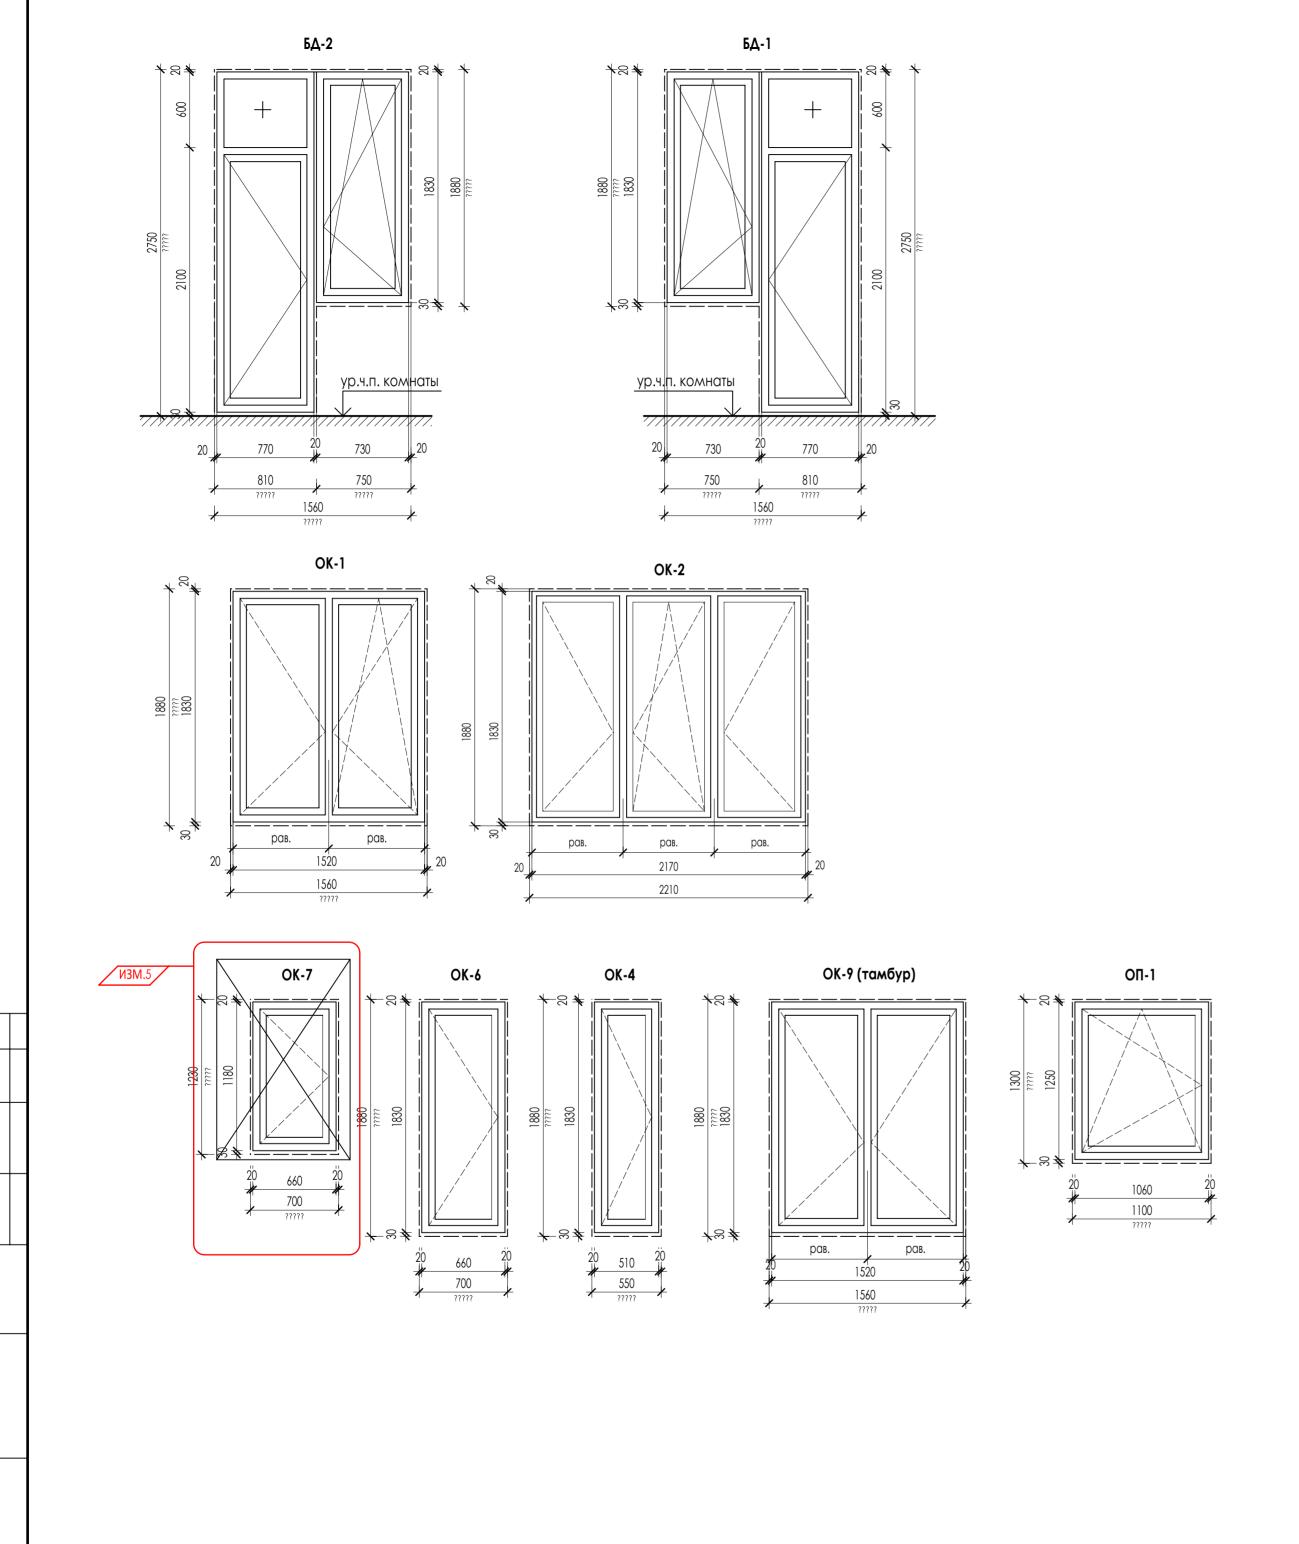

Поо	Обозначение	Пантопованно	Коли	1чество				Эскиз
Поз.	Ооозначение	Наименование	Подвал	1 эт	2 - 12 эт	Тех.этах	к Всего	
	OKHA							
OK-1	ΓΟCT 30674-99	оконный блок ПВХ П В2 1880-1560 (4M1-12-4M1-12-4M1), с открыванием цвет профиля RAL 7037		2	2		24	проем 1560x1880h мм
OK-2	ΓΟCT 30674-99	оконный блок ПВХ П В2 1880-2210 (4M1-12-4M1-12-4M1), с открыванием цвет профиля RAL 7037		4	4		48	проем 2210x1880h мм
БД-1	ΓΟCT 30674-99	Балконный блок БП В2 2750-1560 (4M1-12-4M1-12-4M1), с открыванием справа цвет профиля RAL 7037		2	2		24	проем 1560x2750h мм
БД-2	ГОСТ 30674-99	Балконный блок БП В2 2750-1560 (4M1-12-4M1-12-4M1), с открыванием слева цвет профиля RAL 7037		2	2		24	проем 1560x2750h мм
OK-9	ΓΟCT 30674-99	оконный блок ПВХ П В2 1880-1560 (4M1-12-4M1-12-4M1), с открыванием цвет профиля RAL 7037		1			1	проем 1560x1880h мм
OK-4	ΓΟCT 30674-99	оконный блок ПВХ П В2 1880-550 (4M1-12-4M1-12-4M1), с открыванием цвет профиля RAL 7037		1			1	проем 550x1880h мм
OK-6	ΓΟCT 30674-99	оконный блок ПВХ П В2 1880-700 (4M1-12-4M1-12-4M1), с открыванием цвет профиля RAL 7037			1		11	проем 700x1880h мм
OK-7	FOCT 30674-99	оконный блок ПВХ П В2 1230-700 {4M1-12-4M1-12-4M1}, с-открыванием цвет профиля RAL 7037				1	1	проем 700x1230h мм
ОП-1	ГОСТ 30674-99	оконный блок ПВХ П В2 1300-1000 (4M1-12-4M1-12-4M1), с открыванием цвет профиля RAL 7037	2				2	проем 1000x1300h мм
	CUEITNAMKATIM			•				

СПЕЦИФИКАЦИЯ ПОДОКОННИКОВ

Обозначение

	Подоконные	Э ДОСКИ		
П-1	FOCT 30673-99	ПД 400-1610 (проем 1560мм), цвет белый	24	в комплекте ОК-1
П-2		ПД 400-2260 (проем 2210мм), цвет белый	48	в комплекте ОК-2
П-3		ПД 400-750 (проем 730мм), цвет белый	48	в комплекте БД-1, БД-2
	Подоконные	ОТЛИВЫ		
По-1	ГОСТ 30673-99	ПО 160-1500 (проем 1560мм), цвет RAL 7037	24	в комплекте ОК-1
По-2		ПО 160-2150 (проем 2210мм), цвет RAL 7037	48	в комплекте ОК-2
		, ,		* =


Наименование

Количество

Всего

Примечание

- 1. Элементы заполнения оконных проемов замаркированы на листах АР 2-9.
- 2. Все окна выше 1-го этажа оснащены поворотно-откидными механизмами открывания, обеспечивающими их безопасную эксплуатацию, в том числе мытье и очистку наружных поверхностей.
- 3. Все окна жилой части должны быть укомплектованы "детскими замками".
- 4. В оконных конструкциях использовать стеклопакет с обычным стеклом. Приведенное сопротивление теплопередаче окон должно быть не меньше 0,73 кв.м. °С/Вт.
- Класс изделия по показателю приведенного сопротивления теплопередачи В2.
- 5. Цвет переплетов балконных блоков белый RAL 9010, Цвет переплетов наружных оконных серый RAL 7037
- 6. Подоконные наружные отливы металлические с полимерным покрытием

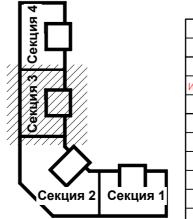


ИЗМ.5

						23-16-AP1						
					10.05	Многоквартирный жилой до						
И3М.5	3	I —		1	10.25	Московская область, городской окр		город, р	аион			
Изм	Кол.уч	Лист	N док	Подпись	Дата	"Восточный", микрорайон 2						
ГИП		Патру	шев		01.24		Стадия	Лист	Листов			
						Корпус 1	Р	23				
Исполнит. Вязьмина 01.24				01.24								
						Спецификация элементов заполнения						
01.04												

Н.контр. Жукова

01.24 оконных и балконных проемов

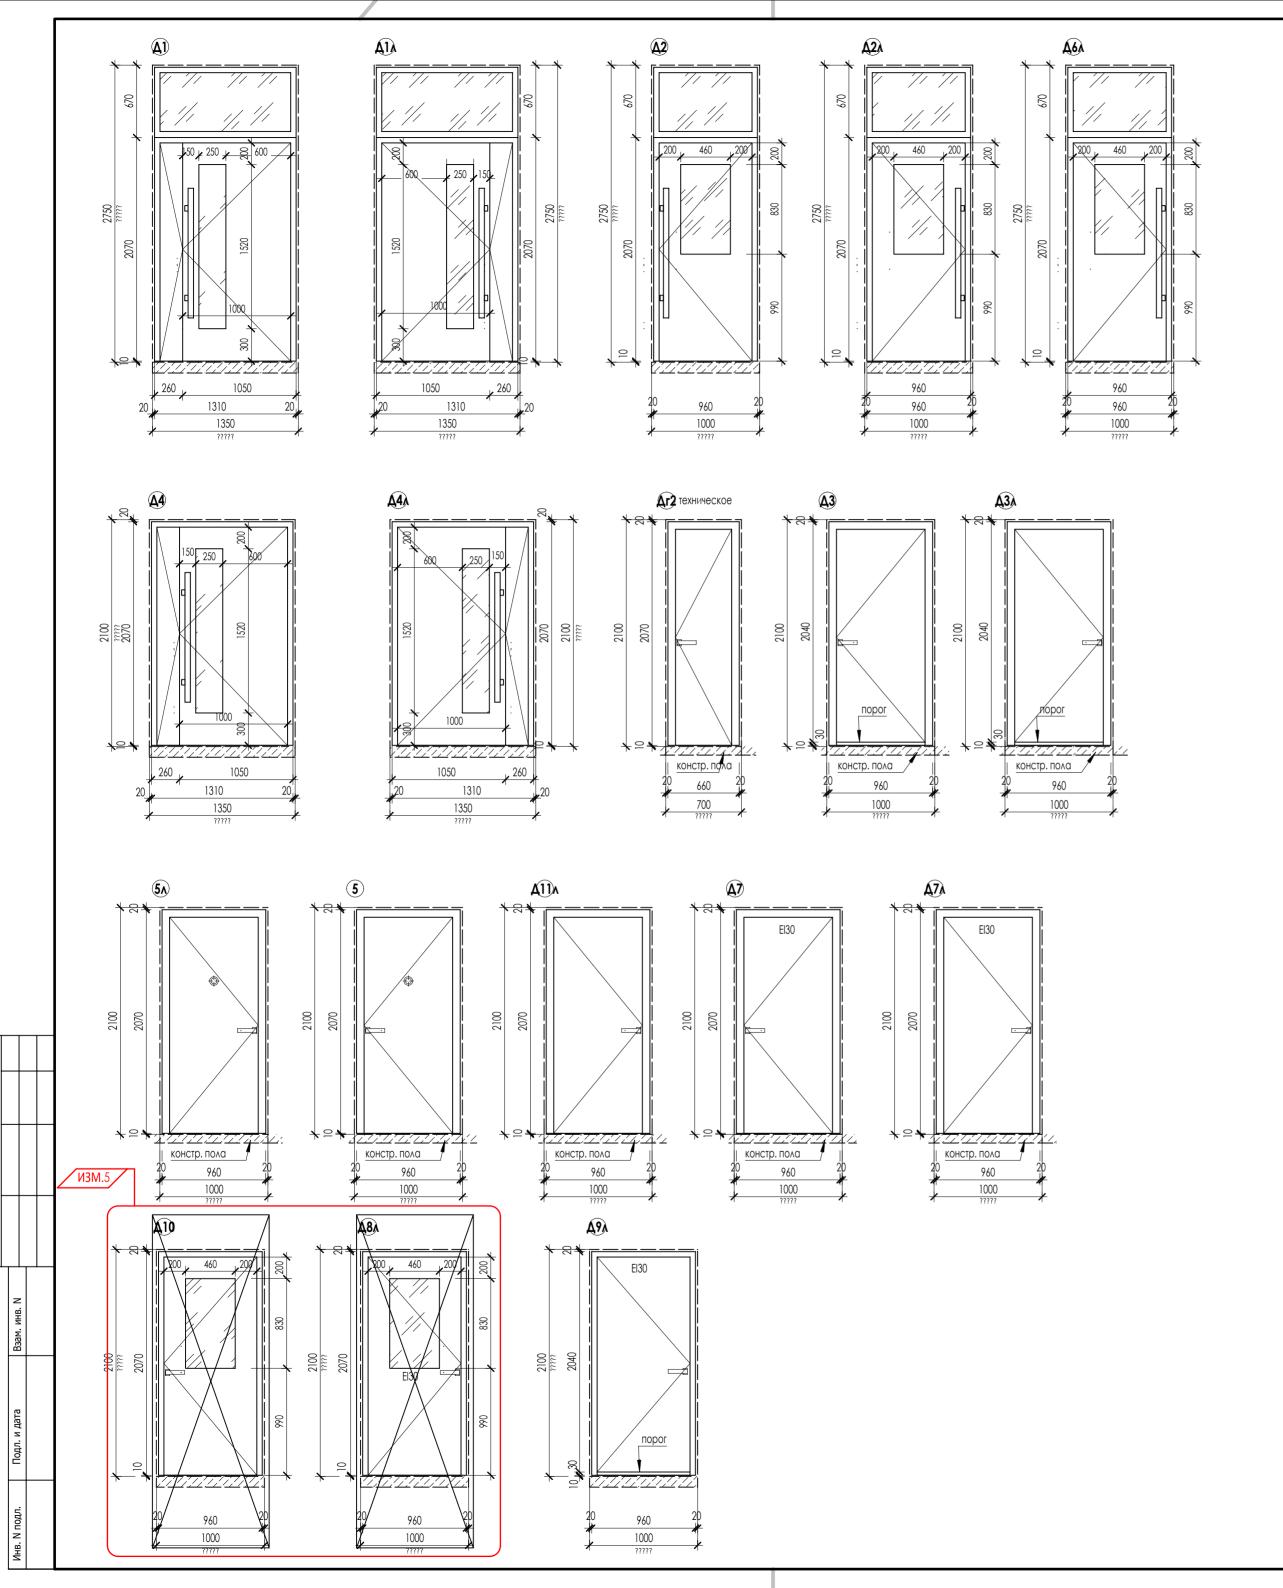

СПЕЦИФИКАЦИЯ ЭЛЕМЕНТОВ ЗАПОЛНЕНИЯ ДВЕРНЫХ ПРОЕМОВ - СЕКЦИЯ 3

Поз.	Обозначение	Наименование			Колич	ество		Примечание
1103.	Оозначение	Паименование	Подвал	1 эт	2 - 12 эт	тех.эт.	всего	
	ДВЕРИ		-					-
Д1	FOCT 23747-2015* (AL)	ДАН О П Ф Дв Пр Р 2750x1350 RAL 9006		1			1	проем 1350x2750
Д1л		ДАН О П Ф Дв Л Р 2750x1350 RAL 9006		1			1	проем 1350x2750
Д2	FOCT 23747-2015* (AL)	ДСН Бпр Пр Оп 2750-1000			1		11	проем 1000x2750
Д2л		ДСН Бпр Л Оп 2750-1000			1		11	проем 1000x2750
Д4	ΓΟCT 23747-2015* (AL)	ДАВ О БПР ДВ П Р 2100х1350 RAL 9006		1			1	проем 1350x2100
Д4л		ДАВ О БПР ДВ Л Р 2100x1350 RAL 9006		2	1		13	проем 1350x2100
Д6л	FOCT 23747-2015* (AL)	ДСВ Бпр Л Оп 2750-1000			1		11	проем 1000x2750
Дг2	ГОСТ 31173-2003 (сталь)	ДСВ Оп Пр 2100-700		1	1		12	проем 700x2100
5п		ДСВ КППН 3 2100x1000		2	2		24	проем 1000x2100
5∧		ДСВ КПЛН 3 2100x1000		2	2		24	проем 1000x2100
ДЗл	ГОСТ 31173-2003 (сталь)	ДСН Оп Прг ∧ Псп 2100-1000	1				1	проем 1000x2100
Д11л		ДСВ Оп Брг Л О 2100-1000	3				3	проем 1000x2100
Д7	НПО "Пульс"	ДПМ-01/30К-О	2				2	проем 1000x2100
Д7л	НПО "Пульс"	ДПМ-01/30К-О, левая	1				1	проем 1000x2100
Д8∧	НПО "Пульс"	<u>ДПМ-01/30К-О, левсия</u>				1	1	проем 1000x2100
Д9л	НПО "Пульс"	ДПМ-01/30К				1	1	проем 1000x2100
<u>Д10</u>	ГОСТ 31173 2003 (сталь)	<u>АСН Оп Брт П Вн 2100-1000</u>				1	1	проем 1000x2100

/изм.5

- 1. Элементы дверей замаркированы на листах АР 2-9.
- 2. Входные двери должны иметь доводчики, уплотнение в притворах.


На входных дверях подъезда жильцов предусмотреть устройство домофона 3. Цвет наружных дверей - серый (RAL 9006).

- 4. Двери поз. 5, 5л должны иметь индекс изоляции воздушного шума не ниже 30 дБ. 5. Схемы разрезки и открывания элемнтов заполнения дверных проемов приведены на данном листе.
- 6. Во всех светопрозрачных элементах заполнения проемов должен быть использован стеклопакет с армированным стеклом.
 7. Двери в противопожарных преградах противопожарные (НПО "Пульс", сертификат 07.050.026 тел. (495) 933-09-90, 775-22-20 или аналог по выбору заказчика).

- 8. Межкомнатные двери устанавливает собственник квартир.
- Двери санузлов установить либо с переточной решеткой в полотне двери
- либо без порога с щелью между полом и дверным полотном в 20 мм.

Секция 4	F
	-
	F
Секция 2 Секция 1	ļ

						23-16-AP1	1					
ИЗМ.5	2	— Лист	Nicor	Jul	10.25	Многоквартирный жилой до Московская область, городской окр "Восточный", микрор	руг Звени Суг Звени		айон			
ГИП	1 1 1		М док Шев	Подпись	Дата 01.24	восточный, микрор	Стадия	Лист	Листов			
17		Пагру	шов		01.21	Корпус 1	Р	24				
Испо	ОЛНИТ.	Вязьмина		Вязьмина о		Секция 3. Спецификация элементов заполнения	КПСК					
Н.кон	нтр.	Жуков	Ba	Megnef	01.24	дверных проемов						

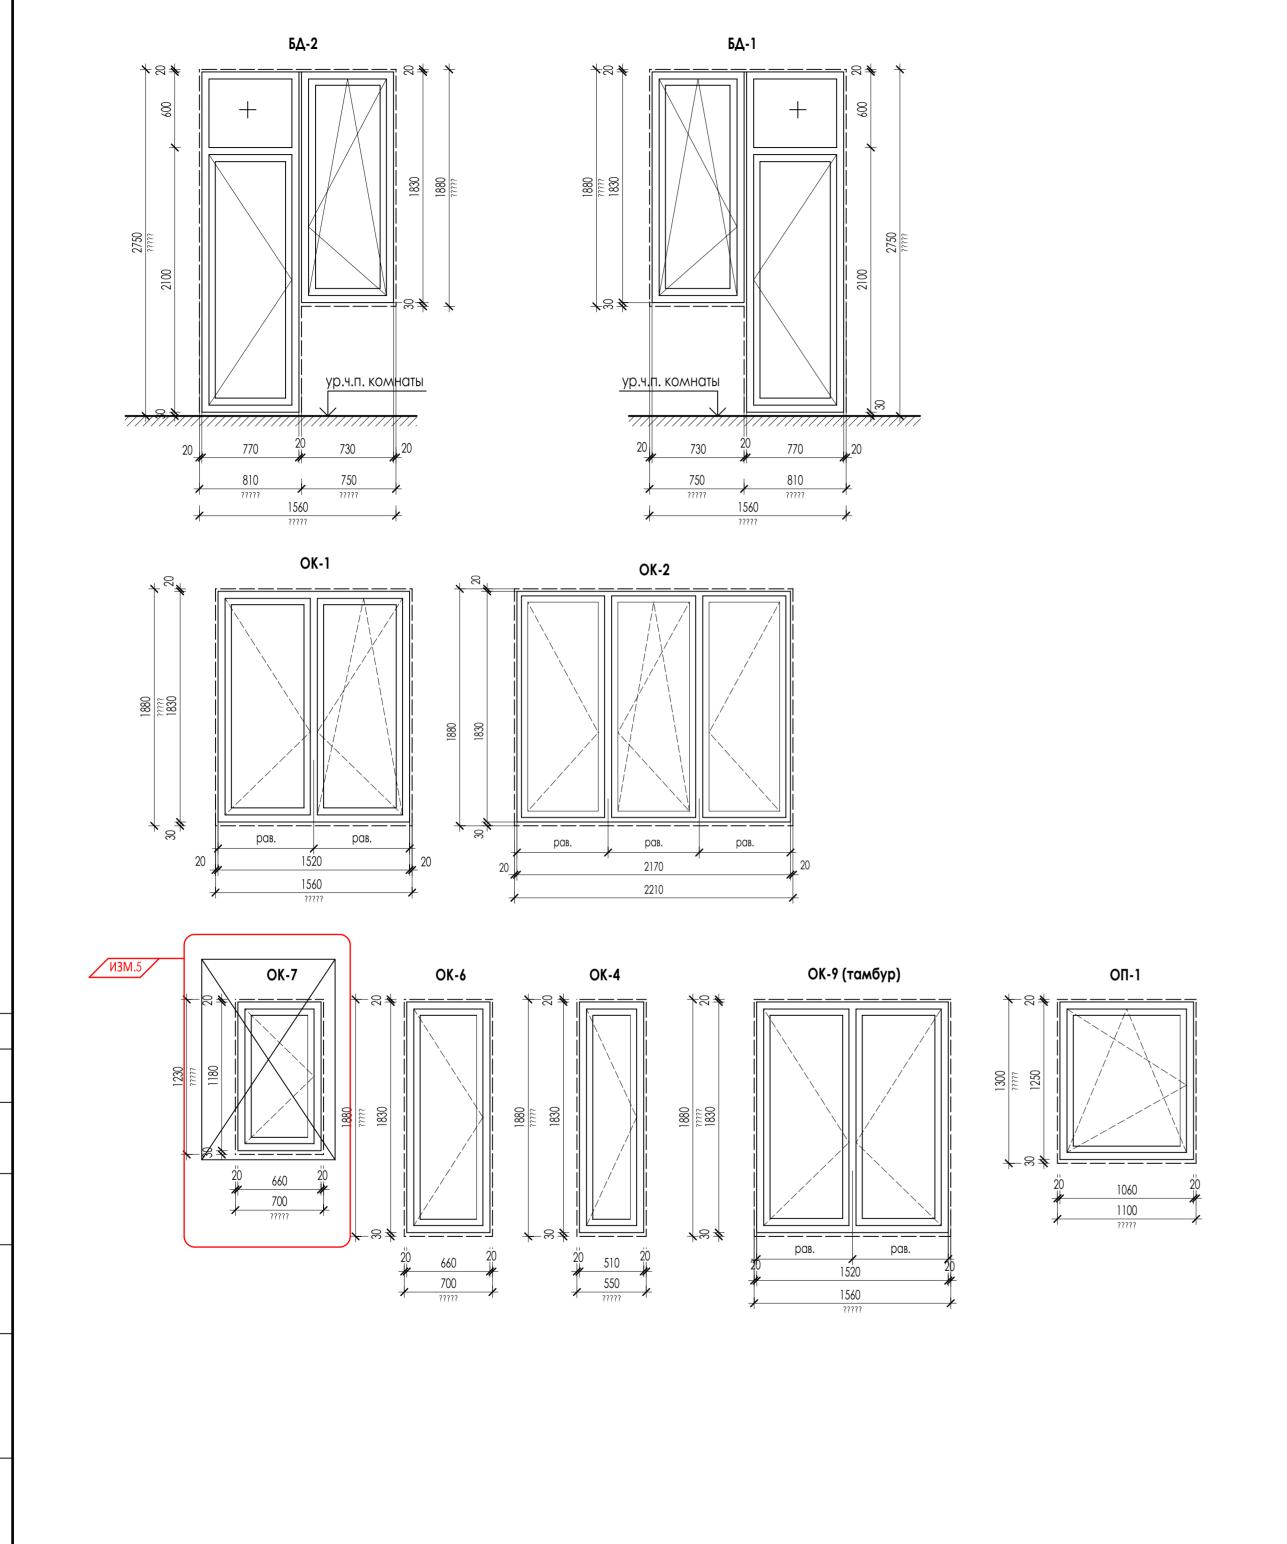


Поо	Operations	Harveyeagure	Коли	1чество		Эскиз		
Поз.	Обозначение	Наименование	Подвал	1 эт	2 - 12 эт	Тех.этах	к Всего	
	OKHA		-				-	
OK-1	ΓΟCT 30674-99	оконный блок ПВХ П В2 1880-1560 (4M1-12-4M1-12-4M1), с открыванием цвет профиля RAL 7037		2	2		24	проем 1560x1880h мм
OK-2	ΓΟCT 30674-99	оконный блок ПВХ П В2 1880-2210 (4M1-12-4M1-12-4M1), с открыванием цвет профиля RAL 7037		4	4		48	проем 2210x1880h мм
БД-1	ΓΟCT 30674-99	Балконный блок БП В2 2750-1560 (4M1-12-4M1-12-4M1), с открыванием справа цвет профиля RAL 7037		2	2		24	проем 1560x2750h мм
БД-2	ΓΟCT 30674-99	Балконный блок БП В2 2750-1560 (4M1-12-4M1-12-4M1), с открыванием слева цвет профиля RAL 7037		2	2		24	проем 1560x2750h мм
OK-9	ΓΟCT 30674-99	оконный блок ПВХ П В2 1880-1560 (4M1-12-4M1-12-4M1), с открыванием цвет профиля RAL 7037		1			1	проем 1560x1880h мм
OK-4	ΓΟCT 30674-99	оконный блок ПВХ П В2 1880-550 (4M1-12-4M1-12-4M1), с открыванием цвет профиля RAL 7037		1			1	проем 550x1880h мм
OK-6	ΓΟCT 30674-99	оконный блок ПВХ П В2 1880-700 (4M1-12-4M1-12-4M1), с открыванием цвет профиля RAL 7037			1		11	проем 700x1880h мм
OK-7	FOCT 30674-99	<u>оконный блок ПВХ П В2 1230-700</u> (4M1 12 4M] 12 4M1), с открываниом цвет профиля RAL 7037				1	1	проем 700x1230h мм
ОП-1	ГОСТ 30674-99	оконный блок ПВХ П В2 1300-1000 (4M1-12-4M1-12-4M1), с открыванием цвет профиля RAL 7037	2				2	проем 1000x1300h мм

СПЕЦИФИКАЦИЯ ПОДОКОННИКОВ


Поо	Official	Havvenanaviva	Количество	Примечание
Поз.	Обозначение	Наименование	Всего	
	Подоконные до	ОСКИ		
П-1	ГОСТ 30673-99	ПД 400-1610 (проем 1560мм), цвет белый	24	в комплекте ОК-1
П-2		ПД 400-2260 (проем 2210мм), цвет белый	48	в комплекте ОК-2
П-3		П <u>Д</u> 400-750 (проем 730мм), цвет белый	48	в комплекте Б <u>Д</u> -1, Б <u>Д</u> -2
	Подоконные от	ТАИВЫ		
По-1	ГОСТ 30673-99	ПО 160-1500 (проем 1560мм), цвет RAL 7037	24	в комплекте ОК-1
По-2		ПО 160-2150 (проем 2210мм), цвет RAL 7037	48	в комплекте ОК-2
По-3		ПО 160-670 (проем 730мм), цвет RAL 7037	48	в комплекте БД-1, БД-2

- 1. Элементы заполнения оконных проемов замаркированы на листах АР 2-9.
- 2. Все окна выше 1-го этажа оснащены поворотно-откидными механизмами открывания, обеспечивающими их безопасную эксплуатацию, в том числе мытье и очистку наружных поверхностей.
- 3. Все окна жилой части должны быть укомплектованы "детскими замками".

- 4. В оконных конструкциях использовать стеклопакет с обычным стеклом.
 Приведенное сопротивление теплопередаче окон должно быть не меньше 0,73 кв.м. °С/Вт.
 Класс изделия по показателю приведенного сопротивления теплопередачи В2.
 5. Цвет переплетов балконных блоков белый RAL 9010, Цвет переплетов наружных оконных серый RAL 7037
- 6. Подоконные наружные отливы металлические с полимерным покрытием

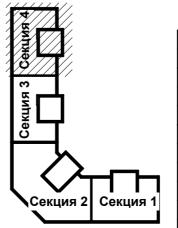

						23-16-AP1				
ИЗМ.5 Изм	3 Кол.уч	<u>—</u> Лист	N док	Подпись	10.25 Дата	Многоквартирный жилой до Московская область, городской окр "Восточный", микрор	эуг Звени		айон	
ГИП		Патру			01.24		Стадия	Лист	Листов	
						Корпус 1	Р	25		
Исполнит. Вязьмина 01.24					01.24	Секция 4. Спецификация элементов заполнения КПСК				
Нкон	ITD.	X∨ K∩B	a		01 24	оконных и балконных проемов				

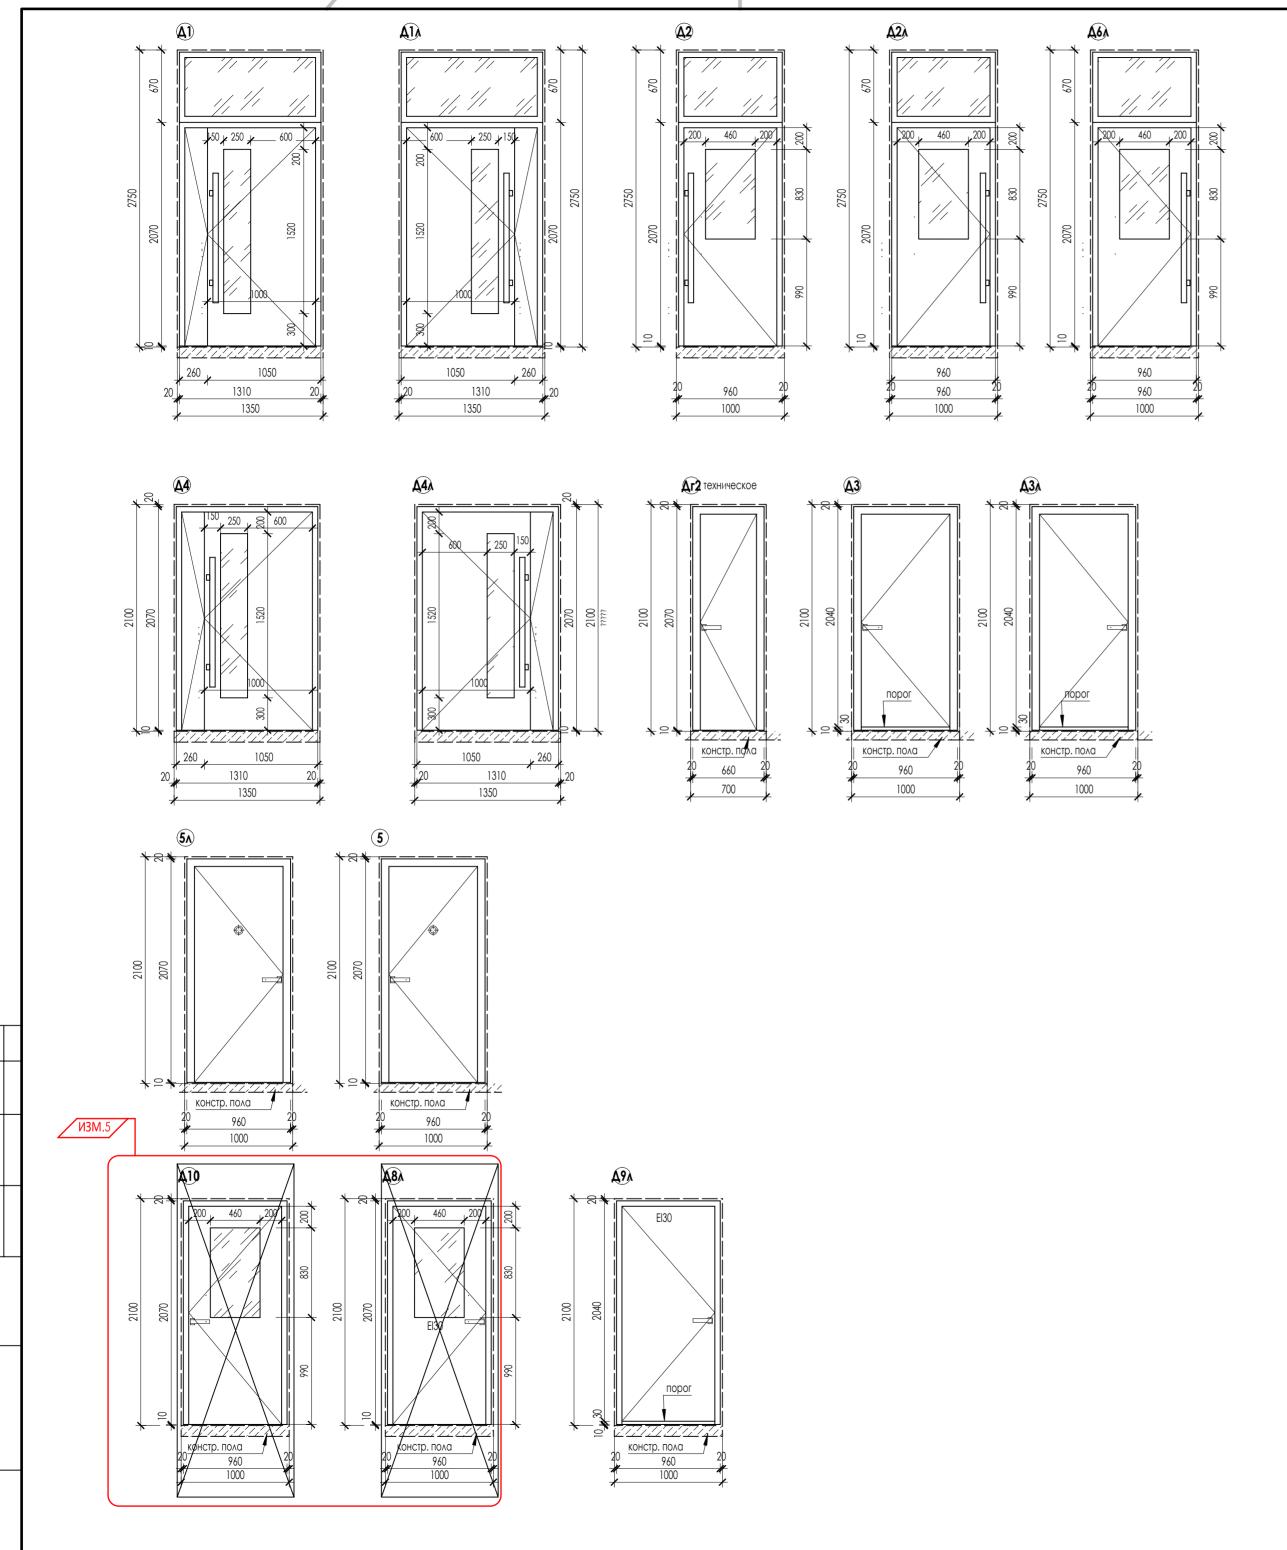



	05				Колич	ество		Примечание
Поз.	Обозначение	Наименование	Подвал	1 эт	2 - 12 эт	тех.эт.	всего	
	ДВЕРИ	•	•					
Д1	ΓΟCT 23747-2015* (AL)	ДАН О П Ф Дв Пр Р 2750х1350 RAL 9006		1			1	проем 1350x2750h
Д1л		ДАН О П Ф Дв Л Р 2750x1350 RAL 9006		1			1	проем 1350x2750h
Д2	ΓΟCT 23747-2015* (AL)	ДСН Бпр Пр Оп 2750-1000			1		11	проем 1000x2750h
Д2л		ДСН Бпр Л Оп 2750-1000			1		11	проем 1000x2750h
Д4	ΓΟCT 23747-2015* (AL)	ДАВ О БПР ДВ П Р 2100x1350 RAL 9006		1			1	проем 1350x2100h
Д4л		ДАВ О БПР ДВ Л Р 2100х1350 RAL 9006		2	1		13	проем 1350x2100h
Д6л	ΓΟCT 23747-2015* (AL)	ДСВ Бпр Л Оп 2750-1000			1		11	проем 1000x2750h
Дг2	ГОСТ 31173-2003 (сталь)	ДСВ Оп Пр 2100-700		1	1		12	проем 700x2100h
5п		ДСВ КППН 3 2100x1000		2	2		24	проем 1000x2100h
5∧		ДСВ КПЛН 3 2100x1000		2	2		24	проем 1000x2100h
ДЗл	ГОСТ 31173-2003 (сталь)	ДСН Оп Прг Л Псп 2100-1000	1				1	проем 1000x2100h
Д8∧	НПО "Пульс"	ДПМ-01/30K-О, левсія				1	1	проем 1000x2100h
Д9∧	НПО "Пульс"	ДПМ-01/30К				1	1	проем 1000x2100h
<u> </u>	ГОСТ 31173-2003 (сталь)	<u>ДСН Оп Брг П Вн 2100-1000</u>				1	1	проем 1000x2100h

ИЗМ.5

- 1. Элементы дверей замаркированы на листах АР 2-9.

- Элементы дверей замаркированы на листах АР 2-9.
 Входные двери должны иметь доводчики, уплотнение в притворах.
 На входных дверях подъезда жильцов предусмотреть устройство домофона
 Цвет наружных дверей серый (RAL 9006).
 Двери поз. 5, 5л должны иметь индекс изоляции воздушного шума не ниже 30 дБ.
 Схемы разрезки и открывания элемнтов заполнения дверных проемов приведены на данном листе.
 Во всех светопрозрачных элементах заполнения проемов должен быть использован стеклопакет с армированным стеклом.
 Двери в противопожарных преградах противопожарные (НПО "Пульс", сертификат 07.050.026 тел. (495) 933-09-90, 775-22-20 или аналог по выбору заказчика).
 Межкомнатные двери устанавливает собственник квартир.
 Двери санузлов установить либо с переточной решеткой в полотне двери либо без порога с шелью между полом и дверным полотном в 20 мм.


- либо без порога с щелью между полом и дверным полотном в 20 мм.

Секция 3 Секция 4			
Секц	у 2	Секци) 1я 1

Испо	олнит.	Вязьмі	ина	Jul	01.24	Секция 4. Спецификация элементов заполнения							
						Корпус 1	Р	26					
ГИП		Патру	шев	()	01.24		Стадия	Лист	Листов				
Изм	Кол.уч	Лист	N док	Подпись	Дата	"Восточный", микрор	район 2						
ИЗМ.5	2	_		Jul	10.25	Многоквартирный жилой до Московская область, городской ок	руг Звени		айон				
						23-16-AP1							

	-	FA01/25-	OTAFAKK BOMBURINA				B#4 644 6 77	1 OTAFAUL = 2	IFIIII HAR AFKING A				400TL 014F4V4 50	MOD CENTRE C				OCT. OTAFAW: 50:	MOE CERTIFIC !	
			ОТДЕЛКИ ПОМЕЩЕНИЙ МО	ОП СЕКЦИЯ 1 		1			ДЕНИЙ МОП СЕКЦИЯ 2		1		ЛОСТЬ ОТДЕЛКИ ПОМЕЩЕНИЙ	МОП СЕКЦИЯ 3	<u>, </u>		i	ОСТЬ ОТДЕЛКИ ПОМЕЩЕНИЙ	МОП СЕКЦИЯ 4	
Наименова или номер помец		Пло	ки элементов интерьеров Стены, перегородки Пло- щадь	Класс пожарной опасности материала, не более указанного	Примечание	Наименование или номер помещения	Потолок Плс	лки элементов интерье - дь перегородки	еров Класс пожарной опасности материала, не более указанна		Наименование или номер помещения	Потолок	отделки элементов интерьеров Пло- щадь Стены, Пло- щадь перегородки щад	Класс пожарной опасности материала, не более указанного	Примечание	Наименование или номер помещения	Потолок	отделки элементов интерьеров Пло- щадь Стены, Пло щадь перегородки ща,	Класс пожарной опасности материала, не более указанно	Примечание
ПОДВАЛЬНЫЙ ЭТАЖ						ПОДВАЛЬНЫЙ ЭТАЖ					ПОДВАЛЬНЫЙ ЭТАЖ					ПОДВАЛЬНЫЙ ЭТАЖ				
Технический подвал (по	ом. 1.1) без отделки	193.6	без отделки 233.2			Технический подвал (пом. 2.1)	без отделки 360	2 без отделки	413.6		Технический подвал (пом. 3.1)	без отделки	225.6 без отделки 264. 7			Технический подвал (пом. 4.1)	без отделки	269.7 без отделки 323 .	5	
ВНС (пом. 1.2) Электрощитовая (пом.	затирка, шпа грунтовка, окр водоэмульси составом за 2 1.3) затирка, шпа грунтовка, окр	аска нным раза левка, 11.1	штукатурка (для стен из кирпича), шпаклевка, окраска акриловой краской штукатурка (затирка - для ж.б. стен), шпаклевка,			ИТП (пом. 2.2) Узел ввода (пом. 2.3)	затирка, шпаклевка, грунтовка, окраска водоэмульсионным составом за 2 раза затирка, шпаклевка, грунтовка, окраска	 штукатурка (для стен из кирпича), шпаклевка окраска акриловой краской штукатурка (для стен из кирпича), шпаклевка 	24.9		Электрощитовая (пом. 3.2)	затирка, шпаклевка, грунтовка, окраска водоэмульсионным составом за 2 раза	12.6 штукатурка (затирка - для ж.б. стен), шпаклевка, грунтовка, окраска водоэмульсионной краской			1 ЭТАЖ Межквартирный коридор (пом. 01)	затирка, шпаклевка, грунтовка, окраска водоэмульсионным составом за 2 раза	12.2 штукатурка (затирка - 47.1 для ж.б.стен), шпаклевка грунтовка, окраска акриловой краской	KMO	
Коридор (пом. 1.4)	водоэмульсий составом за 2	раза нным	грунтовка, окраска водоэмульсионной краской без отделки 77.5			Кроссовая (пом. 2.4)	водоэмульсионным составом за 2 раза	окраска акриловой краской 4 штукатурка (для стен из кирпича), шпаклевка окраска акриловой краской	35.5		Кроссовая (пом. 3.3) Тамбур (пом. 3.4)	затирка, шпаклевка, грунтовка, окраска водоэмульсионным составом за 2 раза без отделки	9.8 штукатурка (для стен из кирпича), шпаклевка, окраска акриловой краской 16.9 без отделки 36.9			Лифтовой хол (пом. 02)	затирка, шпаклевка, грунтовка, окраска водоэмульсионным составом за 2 раза	СВЕТЛЫХ ТОНОВ 10.3 ШТУКАТУРКА (ЗАТИРКА - 31.9 ДЛЯ Ж.б.стен), ШПАКЛЕВКА ГРУНТОВКА, ОКРАСКА АКРИЛОВОЙ КРАСКОЙ СВЕТЛЫХ ТОНОВ	KMO	
1 ЭТАЖ	•	•										затирка, шпаклевка,	3.1 штукатурка (для стен 14.5						<u> </u>	
Межквартирный коридс	ор (пом. 01) затирка, шпан грунтовка, окр	левка, 12.2	штукатурка (затирка - 47.0 для ж.б.стен), шпаклевка			1 ЭТАЖ					Распределительный узел (пом. 3.5)	грунтовка, окраска водоэмульсионным	из кирпича), шпаклевка, окраска акриловой			Тамбур (пом. 03, 04)	затирка, шпаклевка, грунтовка, окраска водоэмульсионным	11.9 штукатурка по сетке (30 мм), шпаклевка, грунтовка, окраска	KMO	
	водоэмульси составом за 2	НЫМ	грунтовка, о́краска акриловой краской светлых тонов	KM0		Межквартирный коридор (пом. 01)	затирка, шпаклевка, грунтовка, окраска водоэмульсионным составом за 2 раза	 штукатурка (затирка - для ж.б.стен), шпаклевк грунтовка, окраска акриловой краской 	(d. 100.2 KMO		1 ЭТАЖ	составом за 2 раза	краской				составом за 2 раза	акриловой краской светлых тонов утеплитель мин.плита 8,4		
Лифтовой хол (пом. 02)	затирка, шпак грунтовка, окр		штукатурка (затирка - для ж.б.стен), шпаклевка					СВЕТЛЫХ ТОНОВ			Межквартирный коридор (пом. 01)	затирка, шпаклевка, грунтовка, окраска	12.2 штукатурка (затирка - 47.0 для ж.б.стен), шпаклевка					Rockwool "ПЛАСТЕР БАТТС" - 80 мм, цем-песч. штукатурка		
T 6 / 22 04	водоэмульсии составом за 2 затирка, шпа	ным раза	грунтовка, окраска акриловой краской светлых тонов штукатурка по сетке 45.9	KM0		Лифтовой хол (пом. 02)	затирка, шпаклевка, грунтовка, окраска водоэмульсионным составом за 2 раза	4 штукатурка (затирка - для ж.б.стен), шпаклевк грунтовка, окраска акриловой краской светлых тонов	KMO		A	водоэмульсионным составом за 2 раза затирка, шпаклевка,	грунтовка, о́краска акриловой краской светлых тонов 10.3 штукатурка (затирка - 31.9	KMO		0 10 071 W		по стальной сетке из оцинкованной проволки.	(42)41	
Тамбур (пом. 03, 04)	грунтовка, окр водоэмульси	аска	(30 мм), шпаклевка, грунтовка, окраска	KMO		Тамбур (пом. 03, 04, 08)		2 штукатурка по сетке	61.4		Лифтовой хол (пом. 02)	грунтовка, окраска водоэмульсионным	для ж.б.стен), шпаклевка грунтовка, окраска	KMO		2-12 ЭТАЖ	SOLINDAG TILLGAVOBAG	134.2 штукатурка (затирка - 517.	ИЗМ.1_/	
	составом за 2	раза	акриловой краской светлых тонов утеплитель мин.плита 8,4 Rockwool			τανιογρ (πονν. 65, 64, 66)	грунтовка, окраска водоэмульсионным составом за 2 раза	(30 мм), шпаклевка, грунтовка, окраска акриловой краской светлых тонов	KMO			составом за 2 раза	акриловой краской светлых тонов 11.9 штукатурка по сетке 45,9			Межквартирный коридор (пом. 01)	затирка, шпаклевка, грунтовка, окраска водоэмульсионным составом за 2 раза	для ж.б.стен), шпаклевка	KMO	
			"ПЛАСТЕР БАТГС" - 80 мм, цем-песч. штукатурка по стальной сетке			ПУИ (пом. 06)	грунтовка, окраска	керамическая плитка на высоту 1,8 м,	13,6		Тамбур (пом. 03, 04)	грунтовка, окраска водоэмульсионным составом за 2 раза	(30° мм), шпаклевка, грунтовка, окраска акриловой краской	KM0		Лифтовой хол (пом. 02)	затирка, шпаклевка, грунтовка, окраска	89.0 штукатурка (затирка - для ж.б.стен), шпаклевка	3	
2-12 ЭТАЖ			из оцинкованной проволки.	/изм.1		_	водоэмульсионной краской за 2 раза	далее штукатурка (затирка - для ж.б. стен) и окраска	12,0				светлых тонов утеплитель мин.плита Rockwool "ПЛАСТЕР БАТТС" - 80 мм,				водоэмульсионным составом за 2 раза	грунтовка, окраска акриловой краской светлых тонов	KMO	
	эр (пом. 01) затирка, шпа	левка. 134.2	штукатурка (затирка - 517.0	/ VISINI.1		-		краской краской					цем-песч. штукатурка по стальной сетке			Тамбур (пом. 03)	затирка, шпаклевка, грунтовка, окраска	66.0 штукатурка по сетке	1	
Межквартирный коридс	рр (пом. 01) грунтовка, окр водоэмульски составом за 2	нням аска	для́ ж.б.стен), шпаклевка, грунтовка, окраска акриловой краской светлых тонов	KMO		Коридор (пом. 07)	затирка, шпаклевка, грунтовка, окраска водоэмульсионным составом за 2 раза	штукатурка по сетке (30 мм), шпаклевка, грунтовка, окраска акриловой краской	25.0 KMO		2-12 ЭТАЖ		из оцинкованной проволки.	/изм.1		, , , , , , , , , , , , , , , , , , ,	водоэмульсионным составом за 2 раза	(30 мм), шпаклевка, грунтовка, окраска акриловой краской светлых тонов	KMO	
Audotopoří vou (Tour 02)	затирка, шпа	левка, 89.0	штукатурка (затирка - 303.6			-		светлых тонов				затирка, шпаклевка,	134.2 штукатурка (затирка - 517. (7.0	1	TEX ƏTAX				
Лифтовой хол (пом. 02)	грунтовка, окр водоэмульси составом за 2	аска нным раза	для ж.б.стен), шпаклевка, грунтовка, окраска акриловой краской светлых тонов	KM0		Диспетчерская (пом. 09)	затирка, шпаклевка, грунтовка, окраска водоэмульсионным составом за 2 раза	штукатурка по сетке (30 мм), шпаклевка, грунтовка, окраска акриловой краской светлых тонов	51.6		Межквартирный коридор (пом. 01)	грунтовка, окраска водоэмульсионным составом за 2 раза	для ж.б.стен), шпаклевка грунтовка, окраска акриловой краской светлых тонов	KM0	ИЗМ.5	Машинное помещение (пом. 03)	затирка, Шпакловка, грунтовка, окраска водоэмульсионной краской за 2 раза	25.2 штукатурка (затирка - дл. 45., ж.б. стен), шпаклевка, грунтовка, окраска водоэмульсионной краской		
Тамбур (пом. 03)	затирка, шпа грунтовка, окр водоэмульси составом за 2	нным аска	штукатурка по сетке (30 мм), шпаклевка, грунтовка, окраска акриловой краской светлых тонов	КМО	ИЗМ.5	Санузел (пом. 10)	грунтовка, окраска водоэмульсионной	керамическая плитка на высоту 1,8 м, далее	11.1		· Лифтовой хол (пом. 02)	затирка, шпаклевка, грунтовка, окраска водоэмульсионным составом за 2 раза	89.0 штукатурка (затирка - для ж.б.стен), шпаклевка грунтовка, окраска акриловой краской светлых тонов	KMO		ЛЕСТНИЧНАЯ КЛЕТКА 1-ТЕХ ЭТАЖ	затирка, шпаклевка,	154.7 (штукатурка (затирка - 655 ,		
TEX STAM							краской за 2 раза	штукатурка (затирка - для ж.б. стен) и окраска водоэмульсионной			Тамбур (пом. 03)	затирка, шпаклевка, грунтовка, окраска	66.0 штукатурка по сетке (30 мм), шпаклевка,	1		Лестничная клетка (Тип Н1)	грунтовка, окраска акриловой краской	для ж.б.стен), шпаклевка, грунтовка, окраска акриловой краской светлых тонов	KMO	
Машинное помещение	е (пом. 03) затирка, Шпа грунтовка, окр	севка, 25.2 аска	штукатурка (затирка - дл.) 45.6 ж.б. стен), шпаклевка,]		краской				водоэмульсионным составом за 2 раза	грунтовка, окраска акриловой краской	KM0			утеплитель мин. плита Технофас 150мм,		5	
	водоэмульсия краско й за 2 1	нои	грунтовка, окраска водоэмульсионной краской			2-12 ЭТАЖ Межквартирный коридор (пом. 01)	грунтовка, окраска	для ж.б.стен), шпаклевк			TEX STAM		СВЄТЛЫХ ТОНОВ				цем-песч. штукатурка по стальной сетке из оцинкованной проволки.	"ПЛАСТЕР БАТТС" - 80 мм, цем-песч. штукатурка по стальной сетке из оцинкованной		
ХЕСТНИЧНАЯ КЛЕТКА 1-Т						<u> </u>	водоэмульсионным составом за 2 раза	грунтовка, окраска акриловой краской светлых тонов	KMO	ИЗМ.5	Машинное помещение (пом. 03)		25.2 штукатурка (затирка - дл. 45.6 ж.б. стен), шпаклевка,				<u>U</u>	проволки.	-	
Лестничная клетка (Тип	H1) затирка, шпа грунтовка, окр акриловой кр	аска ской	штукатурка (затирка - 655.5 для ж.б.стен), шпаклевка, грунтовка, окраска акриловой краской светлых тонов	KM0		Лифтовой хол (пом. 02)	грунтовка, окраска водоэмульсионным	9 штукатурка (затирка - для ж.б.стен), шпаклевк грунтовка, окраска	601.7 KMO			водоэмульсионной краск ой за 2 раз а	грун товка, окраска водоэмульсионной краской						13M.1	4
	утеплитель мин Технофас 150м	۸.	утеплитель мин.плита 221,0 Rockwool				составом за 2 раза	акриловой краской светлых тонов			AECTHUNHAN KAETKA 1-TEX STAM	SOLINDAG TILLGAY YEBAG	1547 (HITVKGTVDKG (3GTMDKG - 4554	\overline{D}	<u> </u>					ж П
	цем-песч. штук по стальной се из оцинкованно проволки.	турка :e	"ПЛАСТЕР БАТГС" - 80 мм, цем-песч. штукатурка по стальной сетке из оцинкованной проволки.			Тамбур (пом. 03)	затирка, шпаклевка, грунтовка, окраска водоэмульсионным составом за 2 раза	я штукатурка по сетке (30 мм), шпаклевка, грунтовка, окраска акриловой краской светлых тонов	336.6 KMO		. Лестничная клетка (Тип H1)	утеплитель мин. плита	154.7 Штукатурка (затирка - для ж.б.стен), шпаклевка грунтовка, окраска акриловой краской светлых тонов 7,1 утеплитель мин.плита 221,6							з Се
_				<i>)</i>		TEV ALLW		SSOTTISTIC TOTAL				Технофас 150мм, цем-песч. штукатурка	Rockwool "ПЛАСТЕР БАТТС" - 80 мм,							Jö ,
			ИЗМ.	1		TEX STAM	30TMOKU IIIIIUKAARKU 32	В Штукатурка (затирка - А	54.6			по стальной сетке из оцинкованной проволки.	цем-песч. штукатурка по стальной сетке из оцинкованной							
					ИЗМ.5	Машинное помещение (пом. 03)	затирка, Шпаклевка, 32. грунтовка, окраска водоэмульсионной краско и за 2 раз а	ж.б. стен), шпаклевка, грунговка, окраска водоэмульсионной краской	34.0			проволит	проволки.	<u> </u>						Секция 2 Секция 1
						AECTHUЧНАЯ KAETKA 1-TEX ЭТАЖ		<u> </u>					\sqrt{V}	3M.1					23-16-AP1	
						Лестничная клетка (Тип H1)	затирка, шпаклевка, грунтовка, окраска акриловой краской	4 (штукатурка (затирка - для ж.б.стен), шпаклевк грунтовка, окраска акриловой краской	KMO							4	4 — 7 Изм. 2 2 2 2 2 2 2 2 2 2 2 2 2 2 2 2 2 2 2	08.25 МОСКОВСКОЯ С сь Дата	оквартирный жилой , бласть, городской о "Восточный", микро	круг Звенигород, район район 2
							Технофас 150мм, цем-песч. штукатурка	светлых тонов утеплитель мин.плита Rockwool "ПЛАСТЕР БАТТС" - 80 мл		7						ГИП	Патрушев	01.24 Ko	опус 1	Р 27
							по стальной сетке из оцинкованной проволки.	цем-песч. штукатурка по стальной сетке из оцинкованной проволки.	м / изм.1							Исполни	ali ali	общего п	лки помещений ользования	КПСК
																	= 420 / 891 (0.37 _M 2)	<i>y</i> 1		1

	ЭК	СПЛИКАЦИЯ ПОЛОВ Г	ПОМЕЩЕНИЙ МОП - СЕКЦИЯ 1			ЭКСПЛИКАЦИЯ ПОЛОВ ПОМЕЩЕНИЙ МОП - СЕКЦИЯ 1						
Номер помещения	Тип пола	Схема пола или тип пола по серии	Данные элементов пола, мм	1лощадь, всего м2	Класс пожарной опасности материала, не более указанного	Номер помещения	Тип пола	Схема пола или тип пола по серии	Данные элементов пола, мм	Тлощадь, всего м2	Класс пожарной опасности материала, не более указанного	УЗЕЛ ПРИМЫКАНИЯ ПОЛА К СТЕНЕ В МОКРЫХ ПОМЕЩЕНИЯХ ЖИЛЫХ КВАРТИР 2-12 ЭТАЖ 1. Плиты керамогранит ГОСТ 57141-2016
1 ЭТАЖ						ПОДВАЛ						2. Плиточный клей 3. Гидроизоляция - 2 слоя
Межквартирный коридор (пом. 0.1)	(1.1)	±0,000	- керамогранитная плитка на клею - 20 мм -стяжка из цемпесч. p-pa M 150, армирование сеткой 4 Cp: 4Bp-1-100/4Bp-1-100 по ГОСТ 23279-2012 - 70 мм	12.2	KM1	Технический подво (пом. 1.1)	0 1	08 0. -2.700	- выравнивающая стяжка из цем.песч. раствора M150	193.6	KM1	эластичной мастики Ceresit CL51 4. выравнивающая стяжка из
Лифтовой холл коридор (пом. 0.2)			сеткой 4 Ср: 4Вр-1-100/4Вр-1-100 по ГОСТ 23279-2012 -70 мм -плиты экструзионный пенополистирол "Пеноплекс" ТУ 5767-001-56925804-2003 -80 мм - ж.б. плита перекрытия -180	10.3	KM1	Коридор (пом. 1.4)		2.700	армиров, сеткой Д4 ВрI с яч. 100х100 мм) -100-80 мм (разуклонка к приямкам) -ж.б. фундаментная плита	10.3	KM1	цем.песч. раствора M150 <u>5. Плита междуэтажного перекрытия</u>
Входные площадки	1.3	-0,010	-брусчатка -40 мм -стяжка из цемпесч. p-pa M 150, армирование сеткой 4 Ср: 4Вp-1-100/4Вp-1-100 по ГОСТ 23279-2012 -60 мм -подстилающий слой: бетон класса В7,5 -60 мм -ж.б. плита основания	19.0		Коридор (пом. 1.4)	0.10	S -2.750	- выравнивающая стяжка из цем.песч. раствора M150 армиров. сеткой Δ4 Bpl с яч. 100x100 мм) - 50 мм - ж.б. фундаментная плита	19.8	KM1	Поз. 1-4 выполняет собственник помещения
Помещения (1.4	±0,000	- чистый пол (выполняется собственниками помещения) - 20 мм - стяжка из цемпесч. p-pa M 150, армирование сеткой 4 Cp: 4Bp-1-100/4Bp-1-100 по ГОСТ 23279-2012 - 70 мм	199.5		Электрощитовая (пом. 1.3)	0.20	-2.700	- керамическая плитка ГОСТ 6787-90 на клею -15 мм - выравнивающая стяжка из цем.песч. раствора M150 - 35 мм - ж.б. фундаментная плита	11.1		
			-плиты экструзионный пенополистирол "Пеноплекс" ТУ 5767-001-56925804-2003 -80 мм - ж.б. плита перекрытия -180			ВНС (пом. 1.2)	0.3	-2.700 ^{i=0.002}	- керамическая плитка ГОСТ 6787-90 на клею - 15 л - выравнивающая стяжка из цем.песч. раствора M150	02.2	ИЗМ. 1	УЗЕЛ ПРИМЫКАНИЯ ПОЛА К СТЕНЕ В МОКРЫХ ПОМЕЩЕНИЯХ ЖИЛЫХ КВАРТИР 1 ЭТАЖ
Тамбуры (пом. 0.3, 04) Этажная площадка (пом. 0.5)	(1.5)	±0,000	- покрытие "наливной пол" - самовыравнивающая смесь -5 мм -бетонная стяжка B22,5, армирование сеткой 4 Ср: 4Вр-1-100/4Вр-1-100 по ГОСТ 23279-2012 -85 мм -плиты экструзионный пенополистирол	11.9	KM1 KM0			2	(армиров. сеткой ∆4 ВрІ с яч. 100х100 мм) - 80-60 м (уклон к приямку) - гидроизоляция "Техноэласт ЭПП" (2 слоя) (завести на стены на 150мм) - 5 мм - ж.б. фундаментная плита с затиркой поверхности и обработкой битумным праймером	ν . ν.		1. Плиты керамогранит ГОСТ 57141-2016 2. Плиточный клей 3. Гидроизоляция - 2 слоя эластичной мастики Ceresit CL51 4. Стяжка из цемпесч. p-pa M 150, армирование сеткой 4 Cp: 4Bp-1-100/4Bp-1-100
2-12 ЭТАЖ			"Пеноплекс" ТУ 5767-001-56925804-2003 -80 мм - ж.б. плита перекрытия -180		ИЗМ.5	Световые приямки	0.5	-1.950 ^{i=0.002}	- пропитка "Элакар ПУ" - бетон В15 с уклоном к водовыпуску - 30-50мм - обмазочная гидроизоляция битумно-полимерной мастикой "Эластопаз" (2 слоя)	4.7		по ГОСТ 23279-2012 - 70 мм <u>5. Плиты экструзионный пенополистирол</u> "Пеноплекс" ТУ 5767-001-56925804-2003 -80 мм <u>6. Плита междуэтажного перекрытия</u>
Межквартирный коридор (пом. 0.1)	(2.1)		- керамогранитная плитка на клею - 15 мм	134.2	KM1	1			с заводом на стену 300мм - 4мм - ж.б. плита с затиркой поверхности			
Лифтовой холл коридор (пом. 0.2)	2.1	8	- выравнивающая стяжка из цем.песч. раствора М150 (армиров. сеткой ∆4 ВрІ с яч. 100х100 мм) - 35 мм - керамзитовый гравий (фр. 5-10 мм, Y=300 кг/м3, ГОСТ 9759-90) - 50 мм	89.1	KM1	Площадки входов			и обработкой битумным праймером - керамогранитная плитка на клею - 20 мм	3.2		
Этажная площадка			- ж.б. плита перекрытия -180мм - покрытие "наливной пол"	29.7	KM0	В ПОДВОЛ	(0.6)	-2.720 =0.002	- выравнивающая стяжка из цем.песч. раствора M150 (армированная сеткой) по уклону			Поз.1-3 выполняет собственник помещения
(пом. 0.5) Тамбур (пом. 0.3)	(2.2)	8 11111111	- самовыравнивающая смесь -5 мм - бетонная стяжка B22,5, армирование сеткой 4 Ср: 4Bp-1-100/4Bp-1-100	66.0	KM1	1			к водовыпуску или трапу - 55-75 мм - гидроизоляция "Техноэласт ЭПП" (2 слоя) (завести на стены на 250 мм) - 5 мм			
			по ГОСТ 23279-2012 - 95 мм - 180		ИЗМ.5	Примечания:			- ж.б. фундаментная плита с затиркой поверхности и обработкой битумным праймером			
Переходной балкон (2.3	***************************************	керамогранитная плитка с нескользящей поверхностью на клею - 15 мм - выравнивающая стяжка из цем.песч. раствора М150 - 65 мм - ж.б. плита перекрытия -180 мм	152.9	J	1. Чистовые полы назначения выпол 2. Устройство пол 3. Приведенное к без учета габари Площадь покрыти 4. Полы в зоне пр 5. Гидроизоляцик	АНЯЮТСЯ СО АОВ ВЫПОЛОВ ВЫПОЛОВ ВОЛИЧЕСТВО ВОЛЛЕ ВЫ ИЗ ПОЛО НЕ ВЫ ВЫ ВЫ ВЫ ВЫ ВЫ ВЫ ВЫ ВО В МОКРЫ!	ах и нежилых помещениях общею обственниками помещений. нять после прокладки коммуника о указывает площадь покрытия можщий и расскладки материала. В учитывает участки полов в проем полнить с уклоном 2% к приямкал к помещениях квартир выполнить	щий. этериалом мах. изм.5	<u> </u>	— 10.25 — 04.24 Лист № док Подпись Дата Патрушев № 01.24	23-16-AP1 Многоквартирный жилой дом по адресу: Московская область, городской округ Звенигород, район "Восточный", микрорайон 2
ЛЕСТНИЧНАЯ КЛЕТКА	4						ами собс	:оту 300ммм. твенника помещений после ввод: естничных маршей затереть		IVILI	1101рушов /) 01.24	Корпус 1 Р 28
Промежуточная площадка (4.1	***************************************	- покрытие "наливной пол" - самовыравнивающая смесь -5 мм -бетонная стяжка В22,5 - 45 мм - ж.б. плита перекрытия -180 ММ	33.6	КМ0 ИЗМ.5	и нанести декоро 7. В качестве "нал	ативную п ливного по	окраску. Количество 118,2 кв.м. ола" возможно применение проти типа Элакор ПУ, SicaFloor или анс			Вязьмина 01.24 Жукова Меру 01.24	Секция 1. Экспликация полов
			- ж.о. плита перекрытия - 180 MM	1		1				<u> </u>	7 / 630 (0.19m2)	I

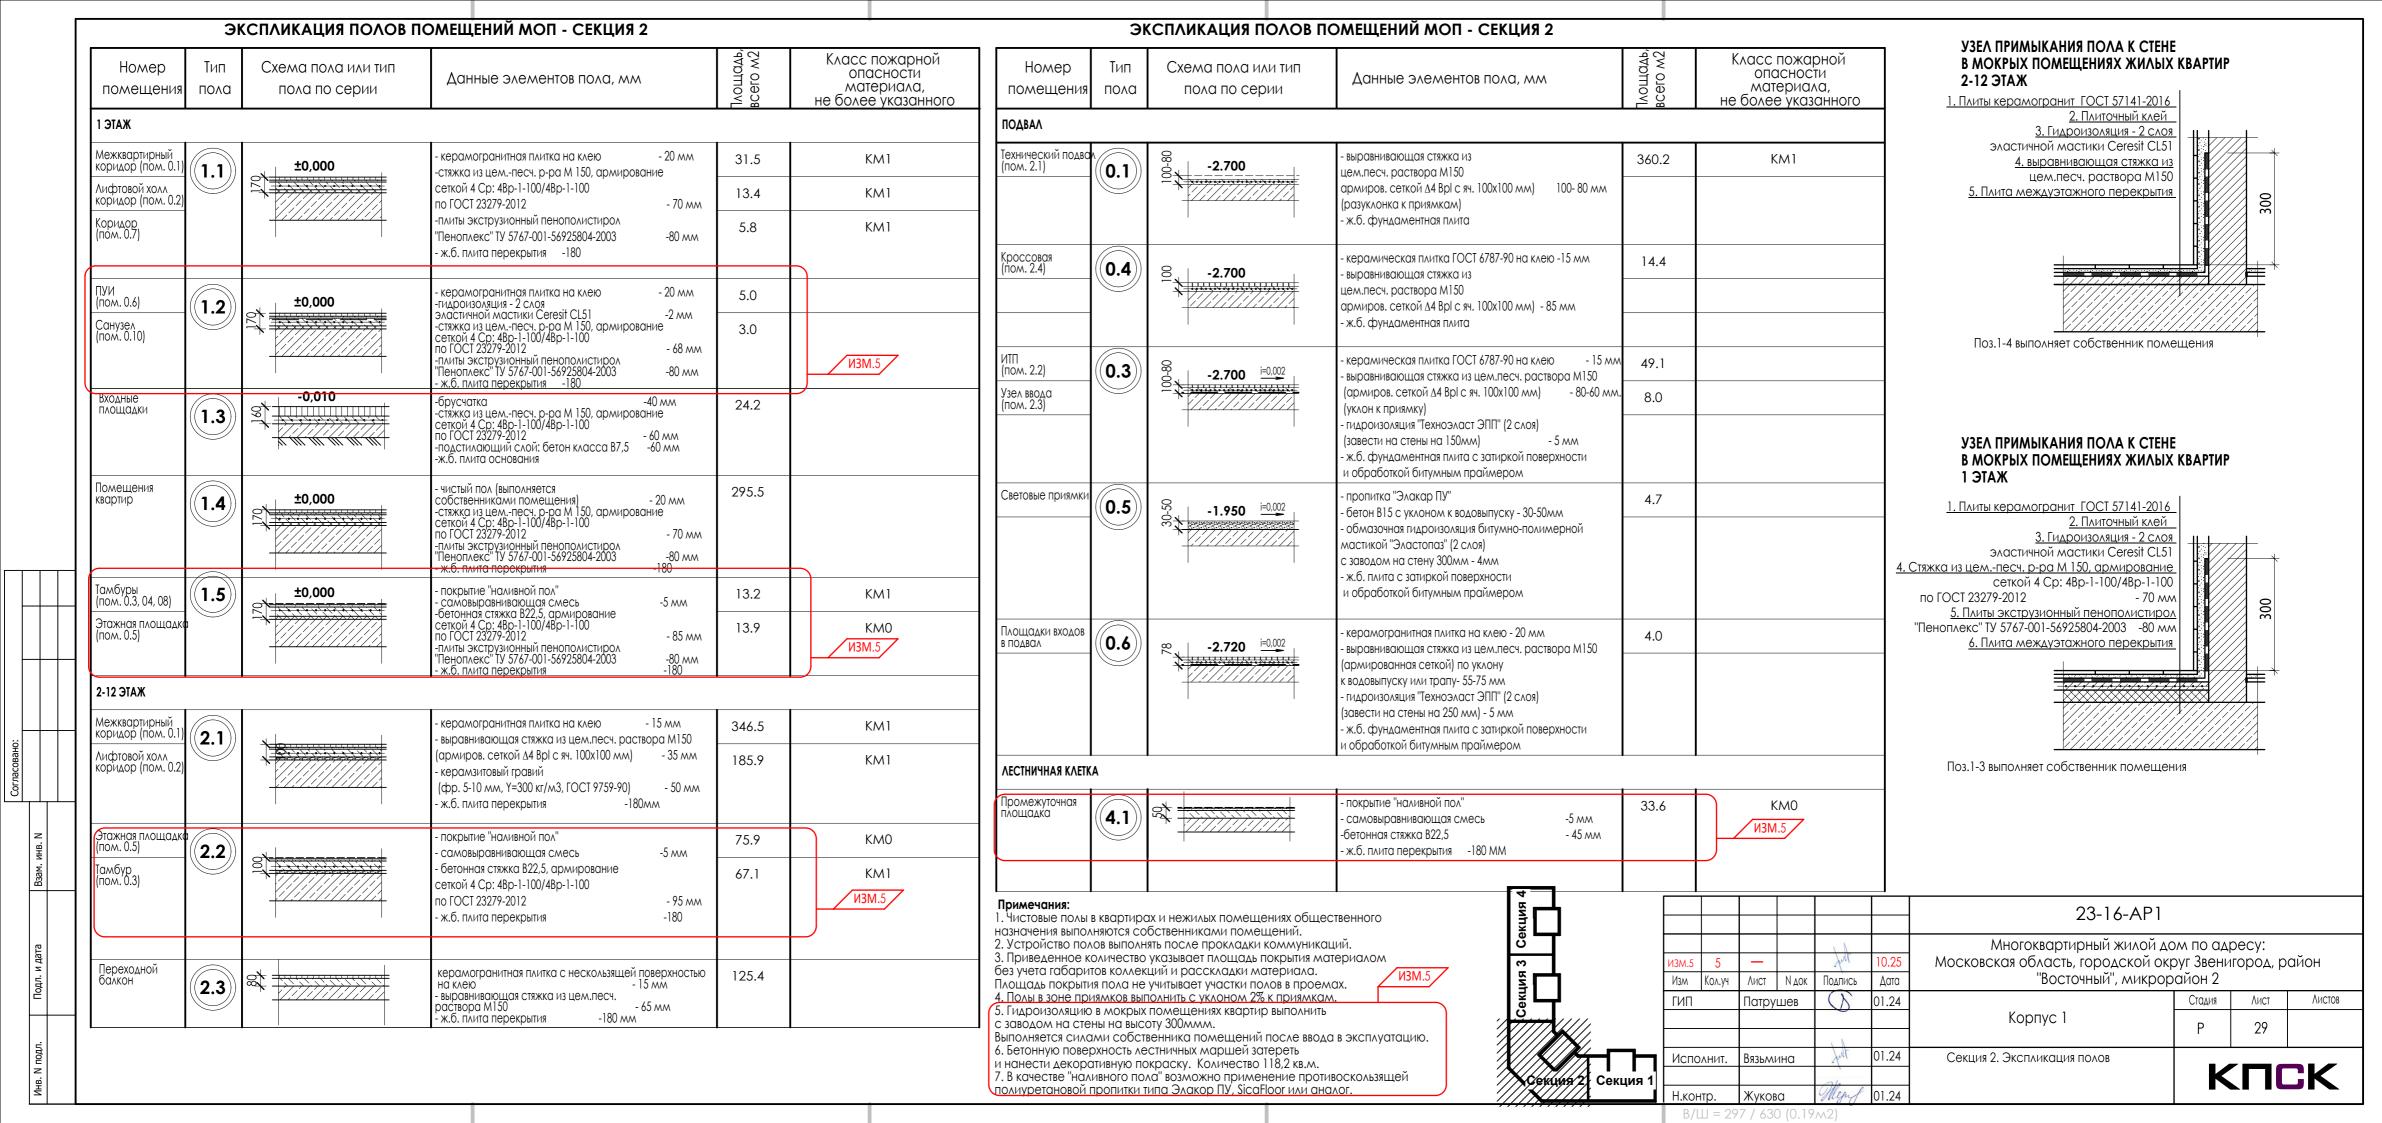

	ЭК	СПЛИКАЦИЯ ПОЛОВ П	ОМЕЩЕНИЙ МОП - СЕКЦИЯ 3				ЭК	СПЛИКАЦИЯ ПОЛОВ П		V3EV UBNWPIKAHNA UOVV K CIEHE			
Номер помещения	Тип пола	Схема пола или тип пола по серии	Данные элементов пола, мм	7лощадь, всего м2	Класс пожарной опасности материала, не более указанного	Номер помещени	Тип 1я пола	Схема пола или тип	Данные элементов пола, мм	Тлощадь, всего м2	Класс пожарной опасности материала, не более указанного	УЗЕЛ ПРИМЫКАНИЯ ПОЛА К СТЕНЕ В МОКРЫХ ПОМЕЩЕНИЯХ ЖИЛЫХ КВАРТИР 2-12 ЭТАЖ 1. Плиты керамогранит ГОСТ 57141-2016	
1 ЭТАЖ						ПОДВАЛ						2. Плиточный клей 3. Гидроизоляция - 2 слоя	
Межквартирный коридор (пом. 0.1)	1 1	±0,000	- керамогранитная плитка на клею - 20 мм -стяжка из цемпесч. p-pa M 150, армирование	12.2	KM1	Технический поді (пом. 3.1)	BO (0.1)	-2.700	- выравнивающая стяжка из цем.песч. раствора M150	225.6	KM1	эластичной мастики Ceresit CL51 4. выравнивающая стяжка из	
Лифтовой холл коридор (пом. 0.2)	(2)		сеткой 4 Ср: 4Вр-1-100/4Вр-1-100 по ГОСТ 23279-2012 - 70 мм -плиты экструзионный пенополистирол "Пеноплекс" ТУ 5767-001-56925804-2003 -80 мм - ж.б. плита перекрытия -180	10.3	KM1	Тамбур (пом. 3.4)			армиров. сеткой Δ4 ВрI с яч. 100х100 мм) 100-80 мм (разуклонка к приямкам) - ж.б. фундаментная плита	16.9		цем.песч. раствора M150 <u>5. Плита междуэтажного перекрытия</u>	
Входные площадки	1.3	-0,010	-брусчатка -40 мм -стяжка из цемпесч. p-pa M 150, армирование сеткой 4 Cp: 4Bp-1-100/4Bp-1-100 по ГОСТ 23279-2012 -60 мм -подстилающий слой: бетон класса B7,5 -60 мм	19.0		Электрощитовая (пом. 3.2)	0.2	S -2.700	- керамическая плитка ГОСТ 6787-90 на клею -15 мм - выравнивающая стяжка из цем.песч. раствора М150 (армиров. сеткой ∆4 Вр1 с яч. 100х100 мм) - 45 мм - керамзитовый гравий (фр. 5-10 мм, Y=300 кг/м3, ГОСТ 9759-90) - 40 мм - ж.б. фундаментная плита	12.6		Поз. 1-4 выполняет собственник помещения	
Помещения квартир	1.4	±0,000	-ж.б. плита основания - чистый пол (выполняется собственниками помещения) - 20 мм -стяжка из цемпесч. р-ра М 150, армирование сеткой 4 Ср: 4Вр-1-100/4Вр-1-100 по ГОСТ 23279-2012 - 70 мм -плиты экструзионный пенополистирол	199.7		Распре- делительный узел (пом. 3.5)	0.3	-2.700 =0,002	- керамическая плитка ГОСТ 6787-90 на клею - 15 мл - выравнивающая стяжка из цем.песч. раствора М150 (армиров. сеткой Д4 Вр1 с яч. 100х100 мм) - 80-60 мм (уклон к приямку) - гидроизоляция "Техноэласт ЭПП" (2 слоя) (завести на стены на 150мм) - 5 мм - ж.б. фундаментная плита с затиркой поверхности и обработкой битумным праймером	3.1		УЗЕЛ ПРИМЫКАНИЯ ПОЛА К СТЕНЕ В МОКРЫХ ПОМЕЩЕНИЯХ ЖИЛЫХ КВАРТИР 1 ЭТАЖ	
			"Пеноплекс" ТУ 5767-001-56925804-2003 -80 мм - ж.б. плита перекрытия -180			Кроссовая (пом. 3.3)	0.4	8. -2.700	- керамическая плитка ГОСТ 6787-90 на клею -15 мм	9.8		1. Плиты керамогранит ГОСТ 57141-2016	
Тамбуры (пом. 0.3, 04) Этажная площадк (пом. 0.5)	(1.5)	±0,000	- покрытие "наливной пол" - самовыравнивающая смесь -5 мм -бетонная стяжка B22,5, армирование сеткой 4 Ср: 4Bp-1-100/4Bp-1-100 по ГОСТ 23279-2012 - 85 мм	11.9	KM1 KM0	-		S -2.700	- выравнивающая стяжка из цем.песч. раствора M150 армиров. сеткой Δ4 ВрI с яч. 100х100 мм) - 85 мм - ж.б. фундаментная плита			2. Плиточный клей 3. Гидроизоляция - 2 слоя эластичной мастики Ceresit CL51 4. Стяжка из цемпесч. p-pa M 150, армирование	
			-плиты экструзионный пенополистирол "Пеноплекс" ТУ 5767-001-56925804-2003 -80 мм - ж.б. плита перекрытия -180		ИЗМ.5	Световые приямк	ки 0 5	1.050 i=0.002	- пропитка "Элакар ПУ"	4.7		сеткой 4 Ср: 4Вр-1-100/4Вр-1-100 по ГОСТ 23279-2012 - 70 мм	
2-12 ЭТАЖ	· · ·		·	•			0.5	-1.950 ^{⊨0,002}	- бетон В15 с уклоном к водовыпуску - 30-50мм - обмазочная гидроизоляция битумно-полимерной			5. Плиты экструзионный пенополистирол "Пеноплекс" ТУ 5767-001-56925804-2003 -80 мм 6. Плита междуэтажного перекрытия	
Межквартирный коридор (пом. 0.1)	2.1		- керамогранитная плитка на клею - 15 мм - выравнивающая стяжка из цем.песч. раствора M150	134.2	KM1			7://////	мастикой "Эластопаз" (2 слоя) с заводом на стену 300мм - 4мм - ж.б. плита с затиркой поверхности				
Лифтовой холл коридор (пом. 0.2)		8	(армиров. сеткой ∆4 ВрI с яч. 100х100 мм) - 35 мм - керамзитовый гравий (фр. 5-10 мм, Y=300 кг/м3, ГОСТ 9759-90) - 50 мм - ж.б. плита перекрытия -180мм	89.1	KM1	Площадки входо	0.6	-2.720 <u>=0.002</u>	и обработкой битумным праймером - керамогранитная плитка на клею - 20 мм - выравнивающая стяжка из цем.песч. раствора М150 (армированная сеткой) по уклону	3.2		Поз.1-3 выполняет собственник помещения	
Этажная площадк (пом. 0.5)	2.2	8	- покрытие "наливной пол" - самовыравнивающая смесь -5 мм - бетонная стяжка B22,5, армирование	29.7	KMO	1 -			к водовыпуску или трапу- 55-75 мм - гидроизоляция "Техноэласт ЭПП" (2 слоя) (завести на стены на 250 мм) - 5 мм				
Тамбур (пом. 0.3)			сеткой 4 Ср: 4Вр-1-100/4Вр-1-100 по ГОСТ 23279-2012 - 95 мм - ж.б. плита перекрытия -180	66.0	КМ1 ИЗМ.5	Примечания:			- ж.б. фундаментная плита с затиркой поверхности и обработкой битумным праймером				
Переходной балкон	2.3	*	керамогранитная плитка с нескользящей поверхностью на клею - 15 мм - выравнивающая стяжка из цем.песч. раствора M150 - 65 мм - ж.б. плита перекрытия -180 мм	152.9		назначения выпо 2. Устройство по 3. Приведенное без учета габар	ОЛНЯЮТСЯ СОЙ ОЛОВ ВЫПОЛНЯ В КОЛИЧЕСТВО У ОИТОВ КОЛЛЕКЬ	х и нежилых помещениях обще бственниками помещений. ть после прокладки коммунико указывает площадь покрытия мо ций и расскладки материала. учитывает участки полов в проел	щий. этериалом	ИЗМ.5	5 4 —	23-16-AP1 Многоквартирный жилой дом по адресу: Московская область, городской округ Звенигород, район	
ЛЕСТНИЧНАЯ КЛЕТІ	TKA					5. Гидроизоляци	1Ю В МОКРЫХ І	олнить с уклоном 2% к приямкал помещениях квартир выполнить	<u>v.</u>	ГИП		Дата "Восточный", микрорайон 2 01.24 Стадия Лист Листо	
Промежуточная площадка	4.1		- покрытие "наливной пол" - самовыравнивающая смесь -5 мм -бетонная стяжка В22,5 - 45 мм	33.6	КМО ИЗМ.5	6. Бетонную пов и нанести деко	лами собств верхность лес ративную пог аливного пол	ту 300ммм. енника помещений после ввод стничных маршей затереть краску. Количество 118,2 кв.м. а" возможно применение проті			полнит. Вязьмина	Корпус 1 Р 30 О1.24 Секция 3. Экспликация полов КПСК	

Номер помещения	Тип пола	Схема пола или тип пола по серии	Данные элементов пола, мм	Тлощадь, всего м2	Класс пожарной опасности материала, не более указанного	Номер помещен
1 ЭТАЖ				, , ==		ПОДВАЛ
Межквартирный коридор (пом. 0.1) Лифтовой холл коридор (пом. 0.2)	1.1	±0,000	- керамогранитная плитка на клею - 20 мм - стяжка из цемпесч. р-ра М 150, армирование сеткой 4 Ср: 4Вр-1-100/4Вр-1-100 по ГОСТ 23279-2012 - 70 мм - плиты экструзионный пенополистирол "Пеноплекс" ТУ 5767-001-56925804-2003 -80 мм - ж.б. плита перекрытия -180	12.2	KM1	Технический по (пом. 4.1)
Входные площадки	1.3	-0,010	-брусчатка -40 мм -стяжка из цемпесч. p-pa M 150, армирование сеткой 4 Cp: 4Bp-1-100/4Bp-1-100 по ГОСТ 23279-2012 -60 мм -подстилающий слой: бетон класса В7,5 -60 мм -ж.б. плита основания	19.0		Световые приял
Помещения квартир	1.4	±0,000	- чистый пол (выполняется собственниками помещения) - 20 мм - стяжка из цемпесч. p-pa M 150, армирование сеткой 4 Cp: 4Bp-1-100/4Bp-1-100 по ГОСТ 23279-2012 - 70 мм - плиты экструзионный пенополистирол "Пеноплекс" ТУ 5767-001-56925804-2003 -80 мм - ж.б. плита перекрытия -180	199.7		Площадки вход
Тамбуры (пом. 0.3, 04)	(1.5)	±0,000	- ПОКОНТИЕ "НОЛИВНОЙ ПОЛ"	11.9	KM1	1 [
Этажная площадко (пом. 0.5)			- Самовыровнивающая смесь -5 мм -бетонная стяжка B22,5, армирование сеткой 4 Ср: 4Вр-1-100/4Вр-1-100 по ГОСТ 23279-2012 -85 мм -плиты экструзионный пенополистирол "Пеноплекс" ТУ 5767-001-56925804-2003 -80 мм -180	10.5	КМО /ИЗМ.5	Примечания: 1. Чистовые по назначения вы 2. Устройство 3. Приведенно
2-12 ЭТАЖ					у	5. приведенно без учета габо Площадь покр
Межквартирный коридор (пом. 0.1)	(2.1)	. 1:	- керамогранитная плитка на клею - 15 мм - выравнивающая стяжка из цем.песч. раствора М150	134.2	KM1	4. Полы в зоне 5. Гидроизоляц
Лифтовой холл коридор (пом. 0.2)	2.1	8	(армиров. сеткой ∆4 ВрI с яч. 100х100 мм) - 35 мм - керамзитовый гравий	89.1	KM1	с заводом на Выполняется с 6. Бетонную па
		\\\\\\\\\\\\\\\\\\\\\\\\\\\\\\\\\\\\\\	(фр. 5-10 мм, Y=300 кг/м3, ГОСТ 9759-90) - 50 мм - ж.б. плита перекрытия -180мм			7. В качестве "в полиуретанов
Тамбур (пом. 0.3)	(2.2)	y	- покрытие "наливной пол" - самовыравнивающая смесь -5 мм	66.0	KM1	
Этажная площадко (пом. 0.5)		8 1 1 1 1 1 1 1 1 1 1 1 1 1 1 1 1 1 1 1	- бетонная стяжка B22,5, армирование сеткой 4 Ср.: 4Вр-1-100/4Вр-1-100	29.7	KM0	
		\	по ГОСТ 23279-2012 - 95 мм - ж.б. плита перекрытия -180		ИЗМ.5	
Переходной балкон	2.3		керамогранитная плитка с нескользящей поверхностью на клею - 15 мм - выравнивающая стяжка из цем.песч. раствора М150 - 65 мм - ж.б. плита перекрытия -180 мм	152.9		
ЛЕСТНИЧНАЯ КЛЕТК	A					
Промежуточная площадка	4.1	***************************************	- покрытие "наливной пол" - самовыравнивающая смесь -5 мм -бетонная стяжка В22,5 - 45 мм - ж.б. плита перекрытия -180 ММ	33.6	КМ0 ИЗМ.5	

ЭКСПЛИКАЦИЯ ПОЛОВ ПОМЕЩЕНИЙ МОП - СЕКЦИЯ 4

Номер помещения	Тип пола	Схема пола или тип пола по серии	Данные элементов пола, мм	7лощадь, всего м2	Класс пожарной опасности материала, не более указанного
ПОДВАЛ					
Технический подва (пом. 4.1)	0.1	-2.700	- выравнивающая стяжка из цем.песч. раствора M150 армиров. сеткой Δ4 Bpl с яч. 100х100 мм) 100-80 мм	269.7	KM1
			(разуклонка к приямкам) - ж.б. фундаментная плита		
Световые приямки	0.5	-1.950 ^{i=0.002}	- пропитка "Элакар ПУ" - бетон В15 с уклоном к водовыпуску - 30-50мм	4.7	
		8 1/////////	- обмазочная гидроизоляция битумно-полимерной мастикой "Эластопаз" (2 слоя) с заводом на стену 300мм - 4мм - ж.б. плита с затиркой поверхности и обработкой битумным праймером		
в потвау В потатки вхотов	(0.6)	-2.720 ^{i=0,002}	- керамогранитная плитка на клею - 20 мм - выравнивающая стяжка из цем.песч. раствора M150	3.2	
			(армированная сеткой) по уклону к водовыпуску или трапу- 55-75 мм - гидроизоляция "Техноэласт ЭПП" (2 слоя) (завести на стены на 250 мм) - 5 мм - ж.б. фундаментная плита с затиркой поверхности и обработкой битумным праймером		

- полы в квартирах и нежилых помещениях общественного
- выполняются собственниками помещений.
- во полов выполнять после прокладки коммуникаций.
- ІНОЕ КОЛИЧЕСТВО УКАЗЫВАЕТ ПЛОЩАДЬ ПОКРЫТИЯ МАТЕРИАЛОМ баритов коллекций и расскладки материала.
- окрытия пола не учитывает участки полов в проемах.
- не приямков выполнить с уклоном 2% к приямкам. ЛЯЦИЮ В МОКРЫХ ПОМЕЩЕНИЯХ КВАРТИР ВЫПОЛНИТЬ
- на стены на высоту 300ммм.
- я силами собственника помещений после ввода в эксплуатацию.
- поверхность лестничных маршей затереть
- екоративную покраску. Количество 118,2 кв.м.
- е "наливного пола" возможно применение противоскользящей
- овой пропитки типа Элакор ПУ, SicaFloor или аналог.


УЗЕЛ ПРИМЫКАНИЯ ПОЛА К СТЕНЕ В МОКРЫХ ПОМЕЩЕНИЯХ ЖИЛЫХ КВАРТИР 2-12 **ЭТАЖ**



УЗЕЛ ПРИМЫКАНИЯ ПОЛА К СТЕНЕ В МОКРЫХ ПОМЕЩЕНИЯХ ЖИЛЫХ КВАРТИР 1 ЭТАЖ



Поз. 1-3 выполняет собственник помещения

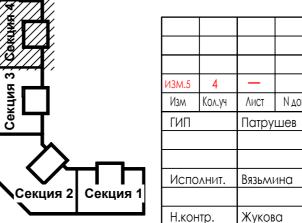


						23-16-AP1						
				1		Многоквартирный жилой дом по адресу:						
ИЗМ.5	4	_		July	10.25	Московская область, городской округ Звенигород, район						
Изм	Кол.уч	Лист	N док	Подпись	Дата	"Восточный", микрорайон 2						
ГИП		Патру	шев	()	01.24	Стадия Лист Лист						
						Корпус 1						
						1 31						


Секция 4. Экспликация полов


KICK

Жукова

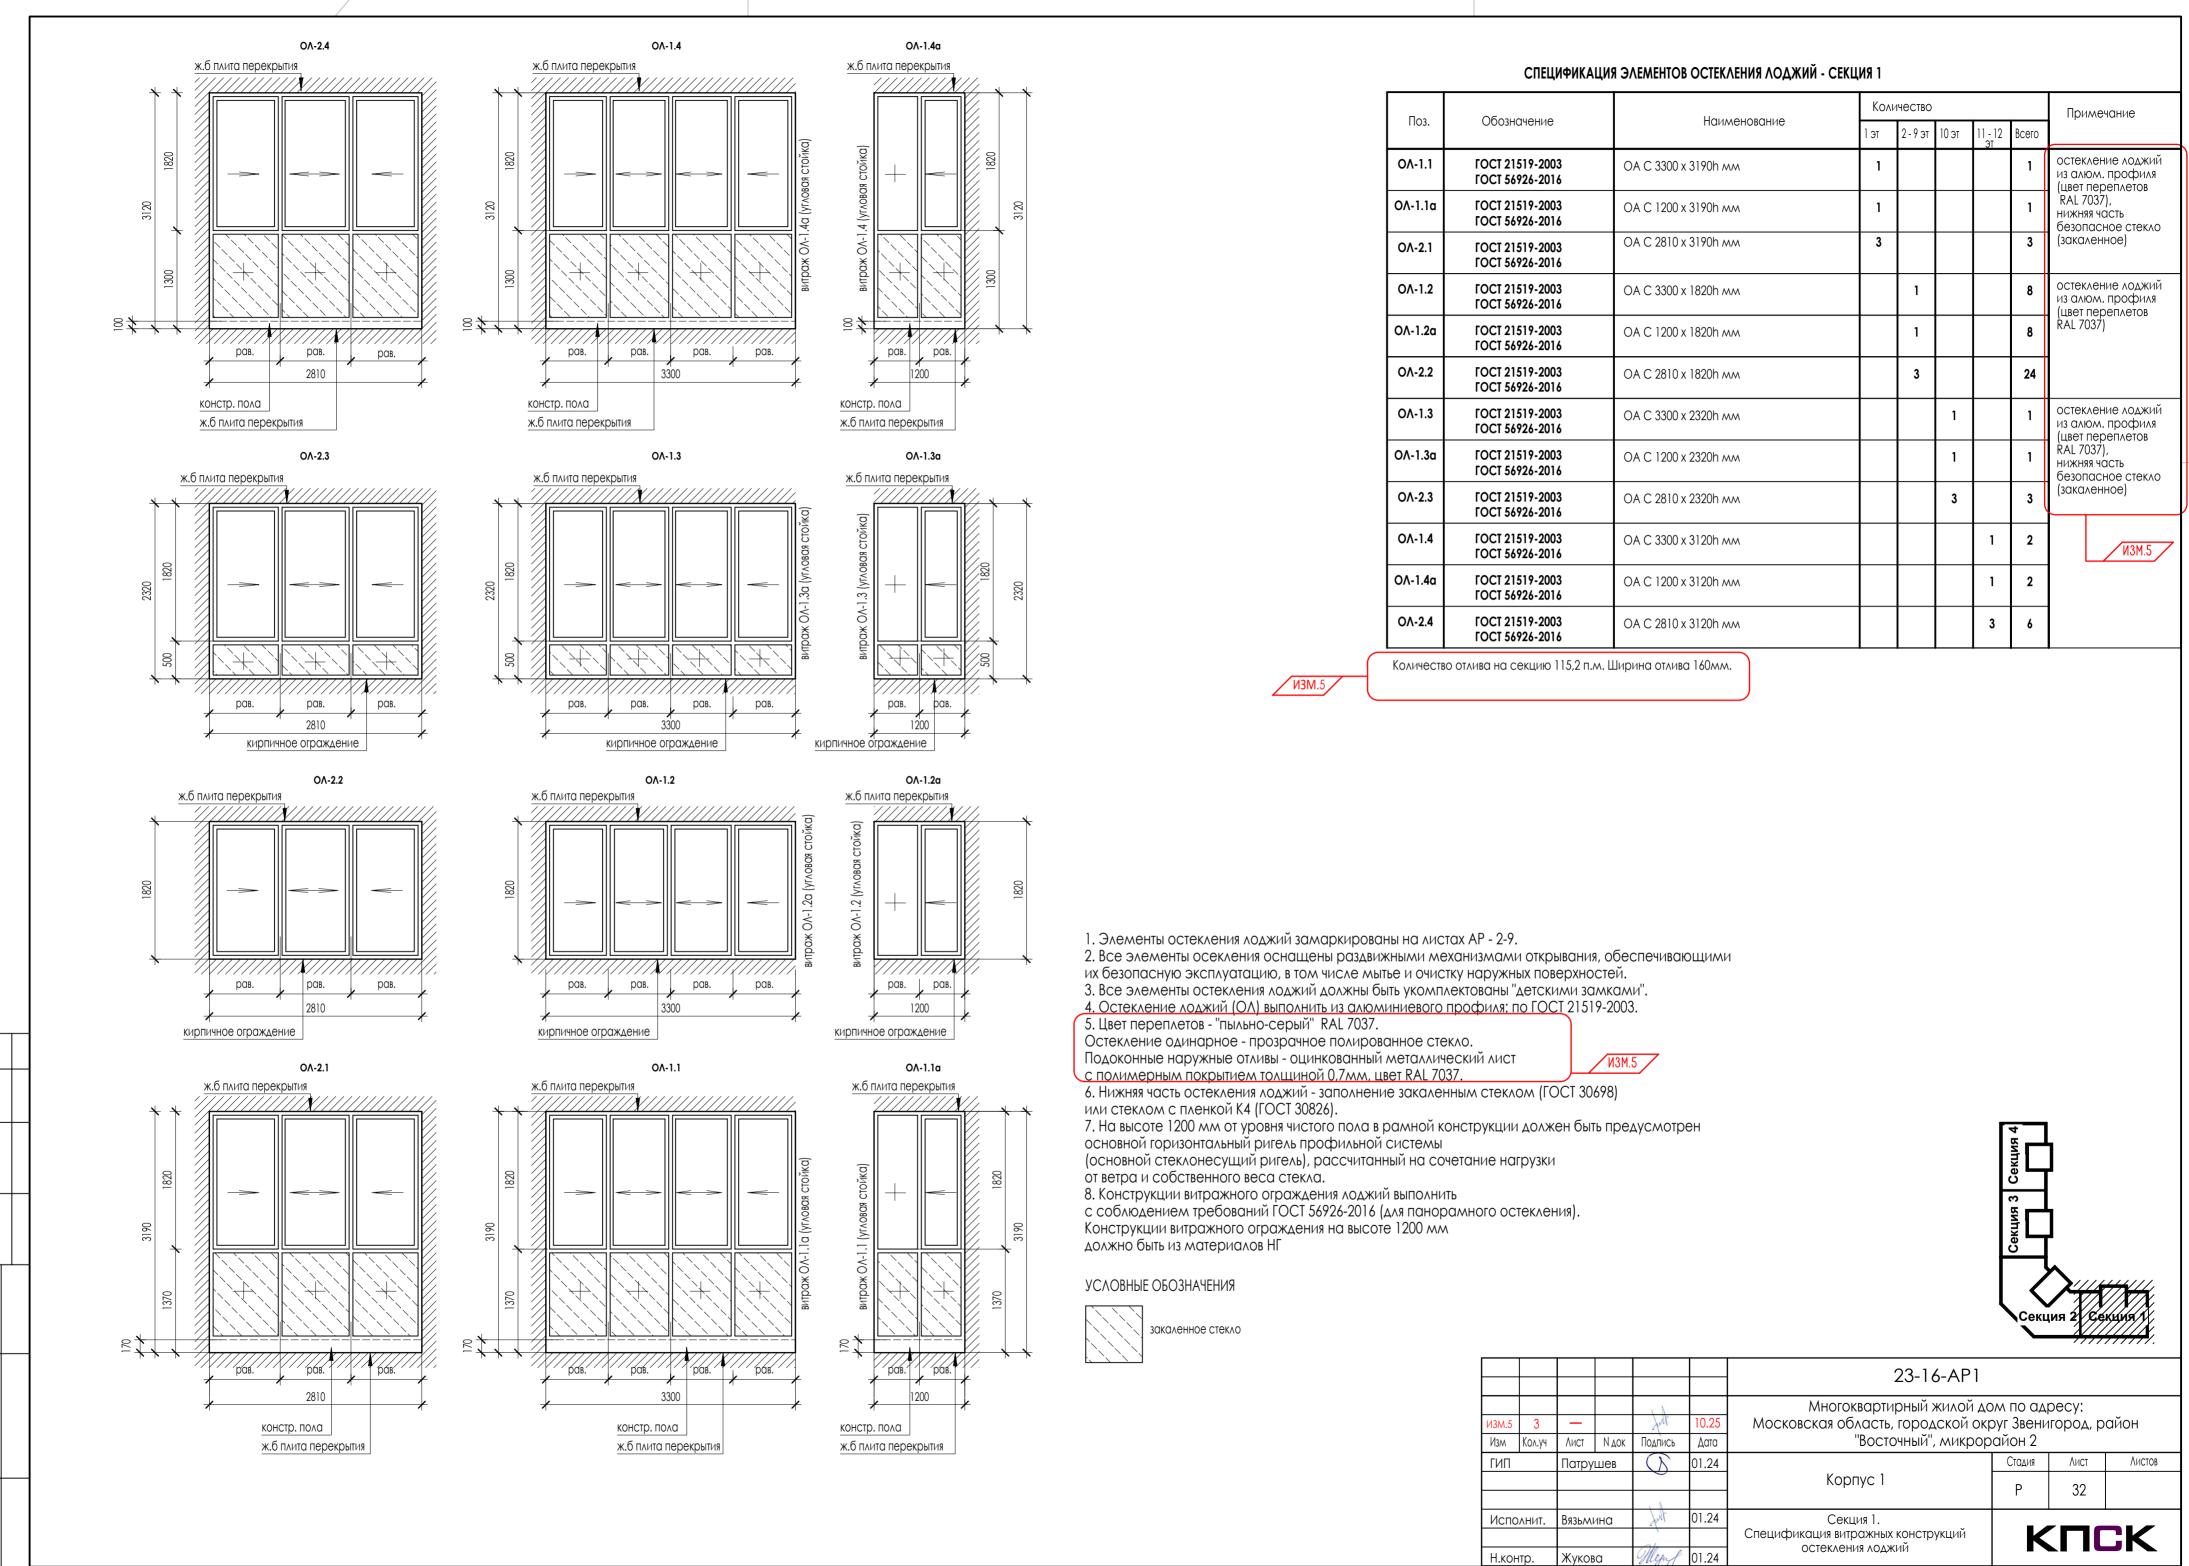

В/Ш = 420 / 594 (0.25л

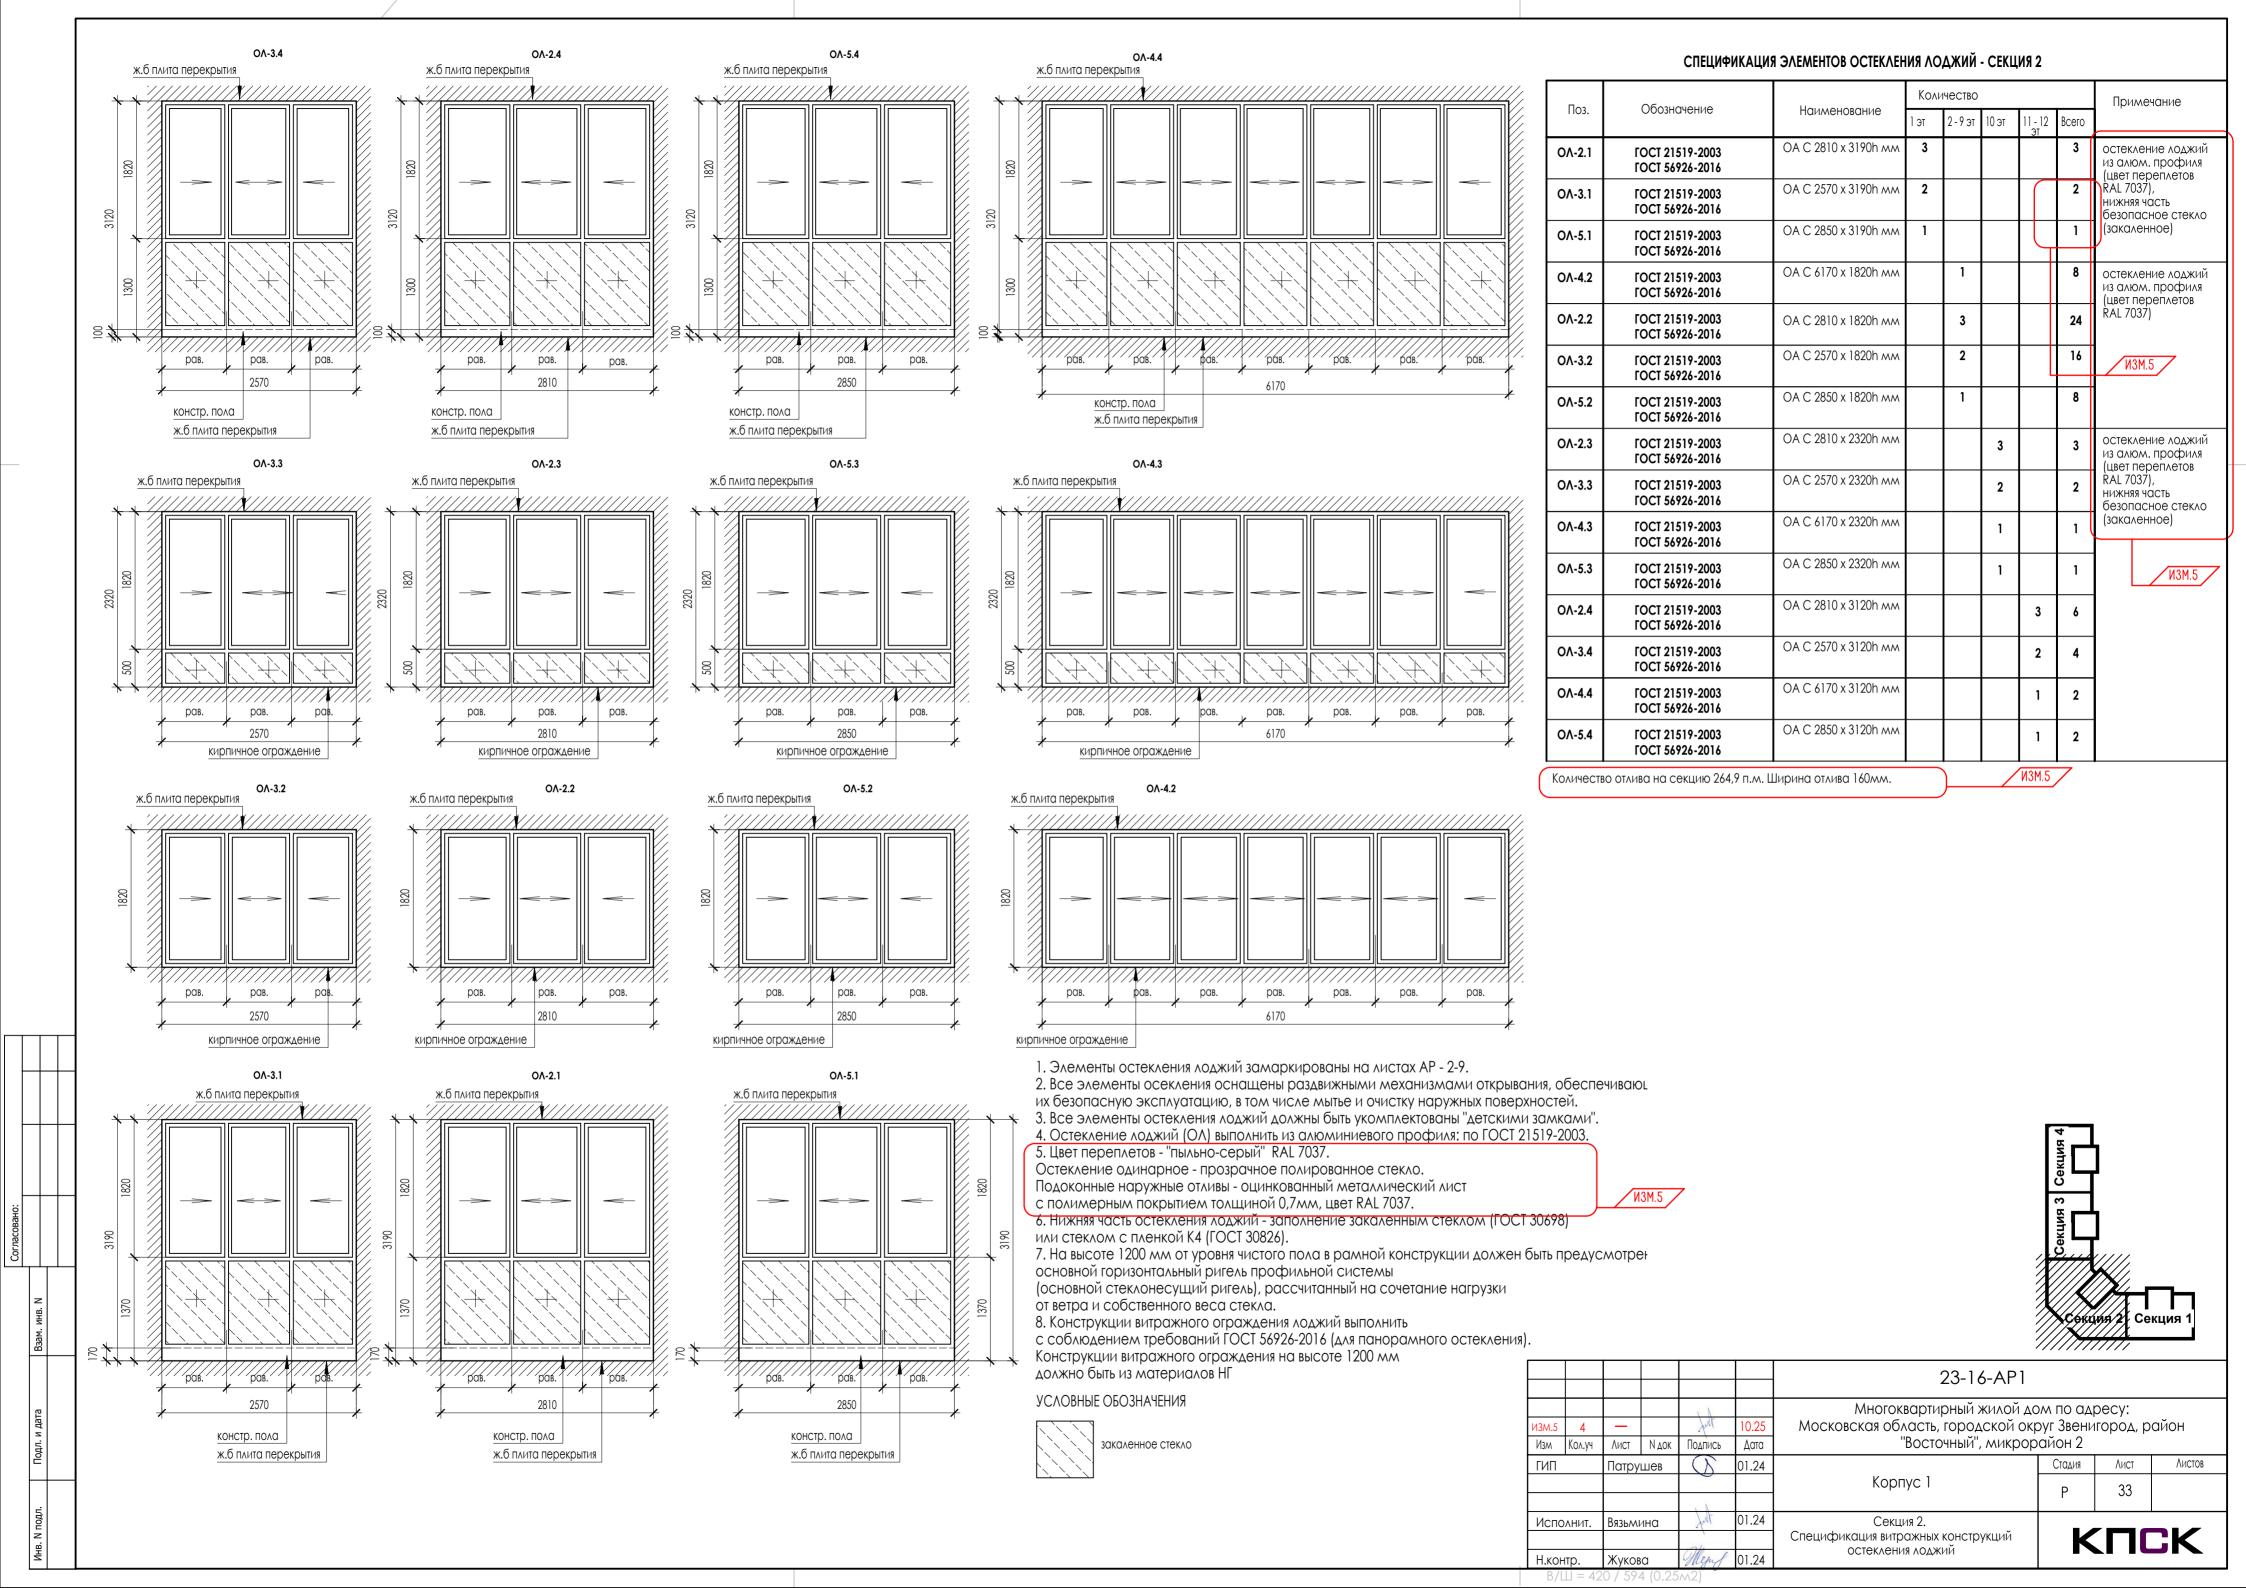

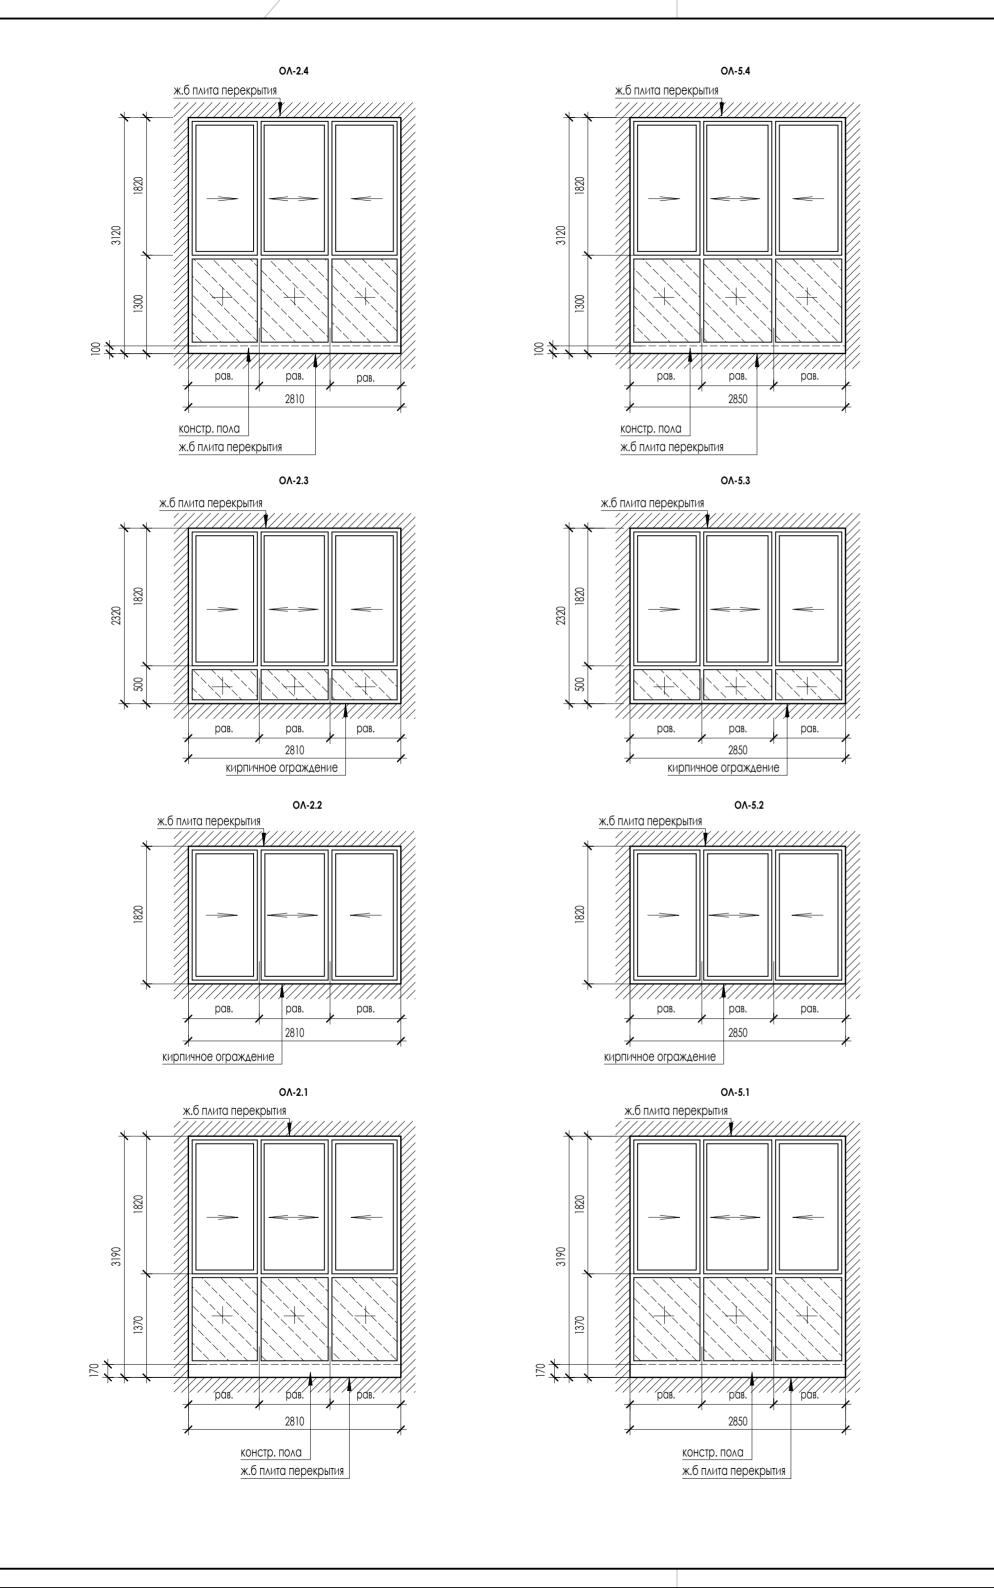

СПЕЦИФИКАЦИЯ ЭЛЕМЕНТОВ ОСТЕКЛЕНИЯ ЛОДЖИЙ - СЕКЦИЯ 3

Поз.	Обозначение	Наименование	Кол	ичество	Примечание						
	Ооозначение	паименование	1 эт	1 эт 2 - 9 эт 10 эт		11 - 12 эт	Всего				
ΟΛ-2.1	ГОСТ 21519-2003 ГОСТ 56926-2016	OA C 2810 x 3190h mm	3				3	остекление лоджий из алюм, профиля (цвет переплетов			
ΟΛ-5.1	FOCT 21519-2003 FOCT 56926-2016	OA C 2850 x 3190h mm	1				1	RAL 7037, нижняя часть безопасное стекло (закаленное)			
ΟΛ-2.2	ГОСТ 21519-2003 ГОСТ 56926-2016	OA C 2810 x 1820h mm		3			24	остекление лоджий из алюм, профиля (цвет переплетов			
ΟΛ-5.2	ГОСТ 21519-2003 ГОСТ 56926-2016	OA C 2850 x 1820h mm		1			8	каг тереплетов RAL 7037)			
ΟΛ-2.3	ГОСТ 21519-2003 ГОСТ 56926-2016	OA C 2810 x 2320h mm			3		3	остекление лоджий из алюм, профиля (цвет переплетов			
ΟΛ-5.3	ГОСТ 21519-2003 ГОСТ 56926-2016	OA C 2850 x 2320h mm			1		1	RAL 7037), нижняя часть безопасное стекло			
ΟΛ-2.4	ГОСТ 21519-2003 ГОСТ 56926-2016	OA C 2810 x 3120h mm				3	6	(закаленное)			
ΟΛ-5.4	FOCT 21519-2003 FOCT 56926-2016	OA C 2850 x 3120h mm				1	2				

1. Элементы остекления лоджий замаркированы на листах АР - 2 - 9.

2. Все элементы осекления оснащены раздвижными механизмами открывания, обеспечивающими

их безопасную эксплуатацию, в том числе мытье и очистку наружных поверхностей.

3. Все элементы остекления лоджий должны быть укомплектованы "детскими замками". 4. Остекление лоджий (ОЛ) выполнить из алюминиевого профиля: по ГОСТ 21519-2003.

5. Цвет переплетов - "пыльно-серый" RAL 7037.

Остекление одинарное - прозрачное полированное стекло.

Подоконные наружные отливы - оцинкованный металлический лист

с полимерным покрытием толщиной 0,7мм, цвет RAL 7037.

6. Нижняя часть остекления лоджий - заполнение закаленным стеклом (ГОСТ 30698) или стеклом с пленкой К4 (ГОСТ 30826).

7. На высоте 1200 мм от уровня чистого пола в рамной конструкции должен быть предусмотрен основной горизонтальный ригель профильной системы (основной стеклонесущий ригель), рассчитанный на сочетание нагрузки

от ветра и собственного веса стекла.

8. Конструкции витражного ограждения лоджий выполнить

с соблюдением требований ГОСТ 56926-2016 (для панорамного остекления).


Конструкции витражного ограждения на высоте 1200 мм

должно быть из материалов НГ


УСЛОВНЫЕ ОБОЗНАЧЕНИЯ



закаленное стекло

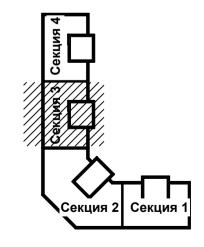

						23-16-AP1					
ИЗМ.5 Изм	<u>3</u> Кол.уч	<u> </u>	N док	Подпись	10.25 Дата	Московская область, городской окр	Многоквартирный жилой дом по адресу: сковская область, городской округ Звенигород, район "Восточный", микрорайон 2				
ГИП		Патрушев		0	01.24	Kongyo 1	Стадия	Лист	Листов		
				. \		Корпус 1	Р	34			
Испо	Исполнит.		ина	Jult	01.24	Секция 3. Спецификация витражных конструкций	КПСК				
Н.кон	Н.контр.		Жукова		01.24	остекления лоджий					

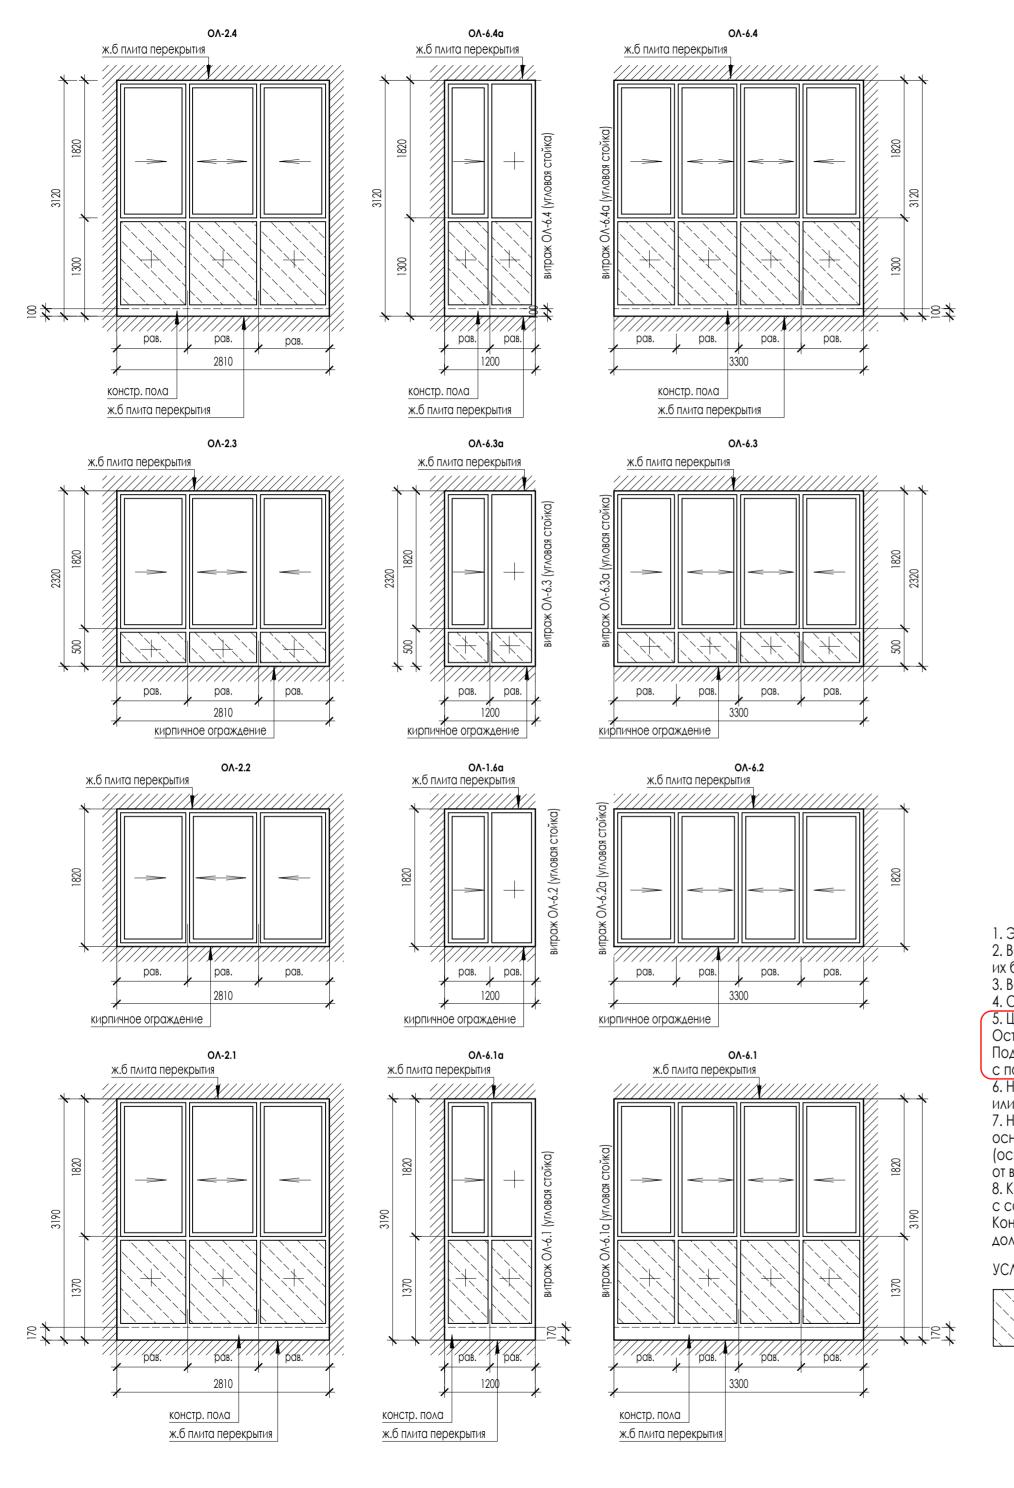

СПЕЦИФИКАЦИЯ ЭЛЕМЕНТОВ ОСТЕКЛЕНИЯ ЛОДЖИЙ - СЕКЦИЯ 4

Поз.	Обозначение	Harviouspanico	Kon	ичество	Примечание							
	Ооозначение	Наименование	1 эт	2-9 эт	10 эт	11 - 12 эт	Всего					
ΟΛ-2.1	FOCT 21519-2003 FOCT 56926-2016	OA C 2810 x 3190h mm	3				3	остекление лоджий из алюм, профиля (цвет переплетов				
ΟΛ-6.1	FOCT 21519-2003 FOCT 56926-2016	OA C 3300 x 3190h mm	1				1	RAL 7037), нижняя часть безопасное стекло				
ΟΛ-6.1α	FOCT 21519-2003 FOCT 56926-2016	OA C 1200 x 3190h mm	1				1	(закаленное)				
ΟΛ-2.2	FOCT 21519-2003 FOCT 56926-2016	OA C 2810 x 1820h mm		3			24	остекление лоджий из алюм, профиля (цвет переплетов				
ΟΛ-6.2	FOCT 21519-2003 FOCT 56926-2016	OA C 3300 x 1820h mm		1			8	RAL 7037)				
ΟΛ-6.2α	FOCT 21519-2003 FOCT 56926-2016	OA C 1200 x 1820h mm		1			8					
ΟΛ-2.3	FOCT 21519-2003 FOCT 56926-2016	OA C 2810 x 2320h mm			3		3	остекление лоджи из алюм. профиля (цвет переплетов				
ΟΛ-6.3	FOCT 21519-2003 FOCT 56926-2016	OA C 3300 x 2320h mm			1		1	RAL 7037), нижняя часть безопасное стекло				
ΟΛ-6.3α	FOCT 21519-2003 FOCT 56926-2016	OA C 1200 x 2320h mm			1		1	(закаленное)				
ΟΛ-2.4	FOCT 21519-2003 FOCT 56926-2016	OA C 2810 x 3120h mm				3	6	ИЗМ.5				
ΟΛ-6.4	FOCT 21519-2003 FOCT 56926-2016	OA C 3300 x 3120h mm				1	2					
ΟΛ-6.4α	FOCT 21519-2003 FOCT 56926-2016	OA C 1200 x 3120h mm				1	2					

- 1. Элементы остекления лоджий замаркированы на листах АР 2-9.
- 2. Все элементы осекления оснащены раздвижными механизмами открывания, обеспечивающими
- их безопасную эксплуатацию, в том числе мытье и очистку наружных поверхностей.
- 3. Все элементы остекления лоджий должны быть укомплектованы "детскими замками".
 4. Остекление лоджий (ОЛ) выполнить из алюминиевого профиля: по ГОСТ 21519-2003.

 5. Цвет переплетов "пыльно-серый" RAL 7037.
- Остекление одинарное прозрачное полированное стекло.
- Подоконные наружные отливы оцинкованный металлический лист
- с полимерным покрытием толщиной 0,7мм, цвет RAL 7037.
- 6. Нижняя часть остекления лоджий заполнение закаленным стеклом (ГОСТ 30698)
- или стеклом с пленкой К4 (ГОСТ 30826).
- 7. На высоте 1200 мм от уровня чистого пола в рамной конструкции должен быть предусмотрен основной горизонтальный ригель профильной системы
- (основнои стеклонесущии ригель), рассчитанный на сочетание нагрузки
- от ветра и собственного веса стекла.
- 8. Конструкции витражного ограждения лоджий выполнить
- с соблюдением требований ГОСТ 56926-2016 (для панорамного остекления).
- Конструкции витражного ограждения на высоте 1200 мм должно быть из материалов НГ

УСЛОВНЫЕ ОБОЗНАЧЕНИЯ



закаленное стекло

Секция 2 Секция 1

						23-16-AP1				
ИЗМ.5 Изм	3 Кол.уч	<u>—</u> Лист	N док	Подпись	10.25 Дата	Московская область, городской окр	квартирный жилой дом по адресу: бласть, городской округ Звенигород, район "Восточный", микрорайон 2			
ГИП	ГИП		шев	()	01.24	Корпус 1	Стадия Р	Лист 35	Листов	
	Исполнит. Н.контр.		Вязьмина Жукова		01.24	Секция 4. Спецификация витражных конструкций остекления лоджий	КПС		CK	

B/LL = 420 / 594 (0.25 M2)