

РОССИЙСКАЯ ФЕДЕРАЦИЯ

РЕСПУБЛИКА АДЫГЕЯ

ООО фирма

«Стройкомплекс»

Свидетельство СРО-П-033-30092009

Заказчик: АО «Группа компаний «ОСНОВА»»

**«Спортивный комплекс с бассейном и с
универсальным спортивным залом, расположенный
на земельном участке с кадастровым номером
61:44:0082615:22608 по адресу: Ростовская область,
Октябрьский район, г. Ростов-на-Дону, ул. Вавилова,
в районе военного городка № 140 Ростовской -на-Дону
КЭЧ района».**

Рабочая документация

Автоматизация отопления, вентиляции

2024-01-01-АОВ

Изм.	№ док.	Подп.	Дата

2024 г.



РОССИЙСКАЯ ФЕДЕРАЦИЯ

РЕСПУБЛИКА АДЫГЕЯ

**ООО фирма
«Стройкомплекс»**

Свидетельство СРО-П-033-30092009

Заказчик: АО «Группа компаний «ОСНОВА»»

**«Спортивный комплекс с бассейном и с
универсальным спортивным залом, расположенный
на земельном участке с кадастровым номером
61:44:0082615:22608 по адресу: Ростовская область,
Октябрьский район, г. Ростов-на-Дону, ул. Вавилова,
в районе военного городка № 140 Ростовской -на-Дону
КЭЧ района».**

Рабочая документация

Автоматизация отопления, вентиляции

2024-01-01-АОВ

Руководитель

Щербаков Л.В.

Главный инженер проектов

Рыбалко Е.В.

Изм.	№ док.	Подп.	Дата


2024 г.

Согласовано

Взам.инв. N

Подпись и дата

Инв.N подл.

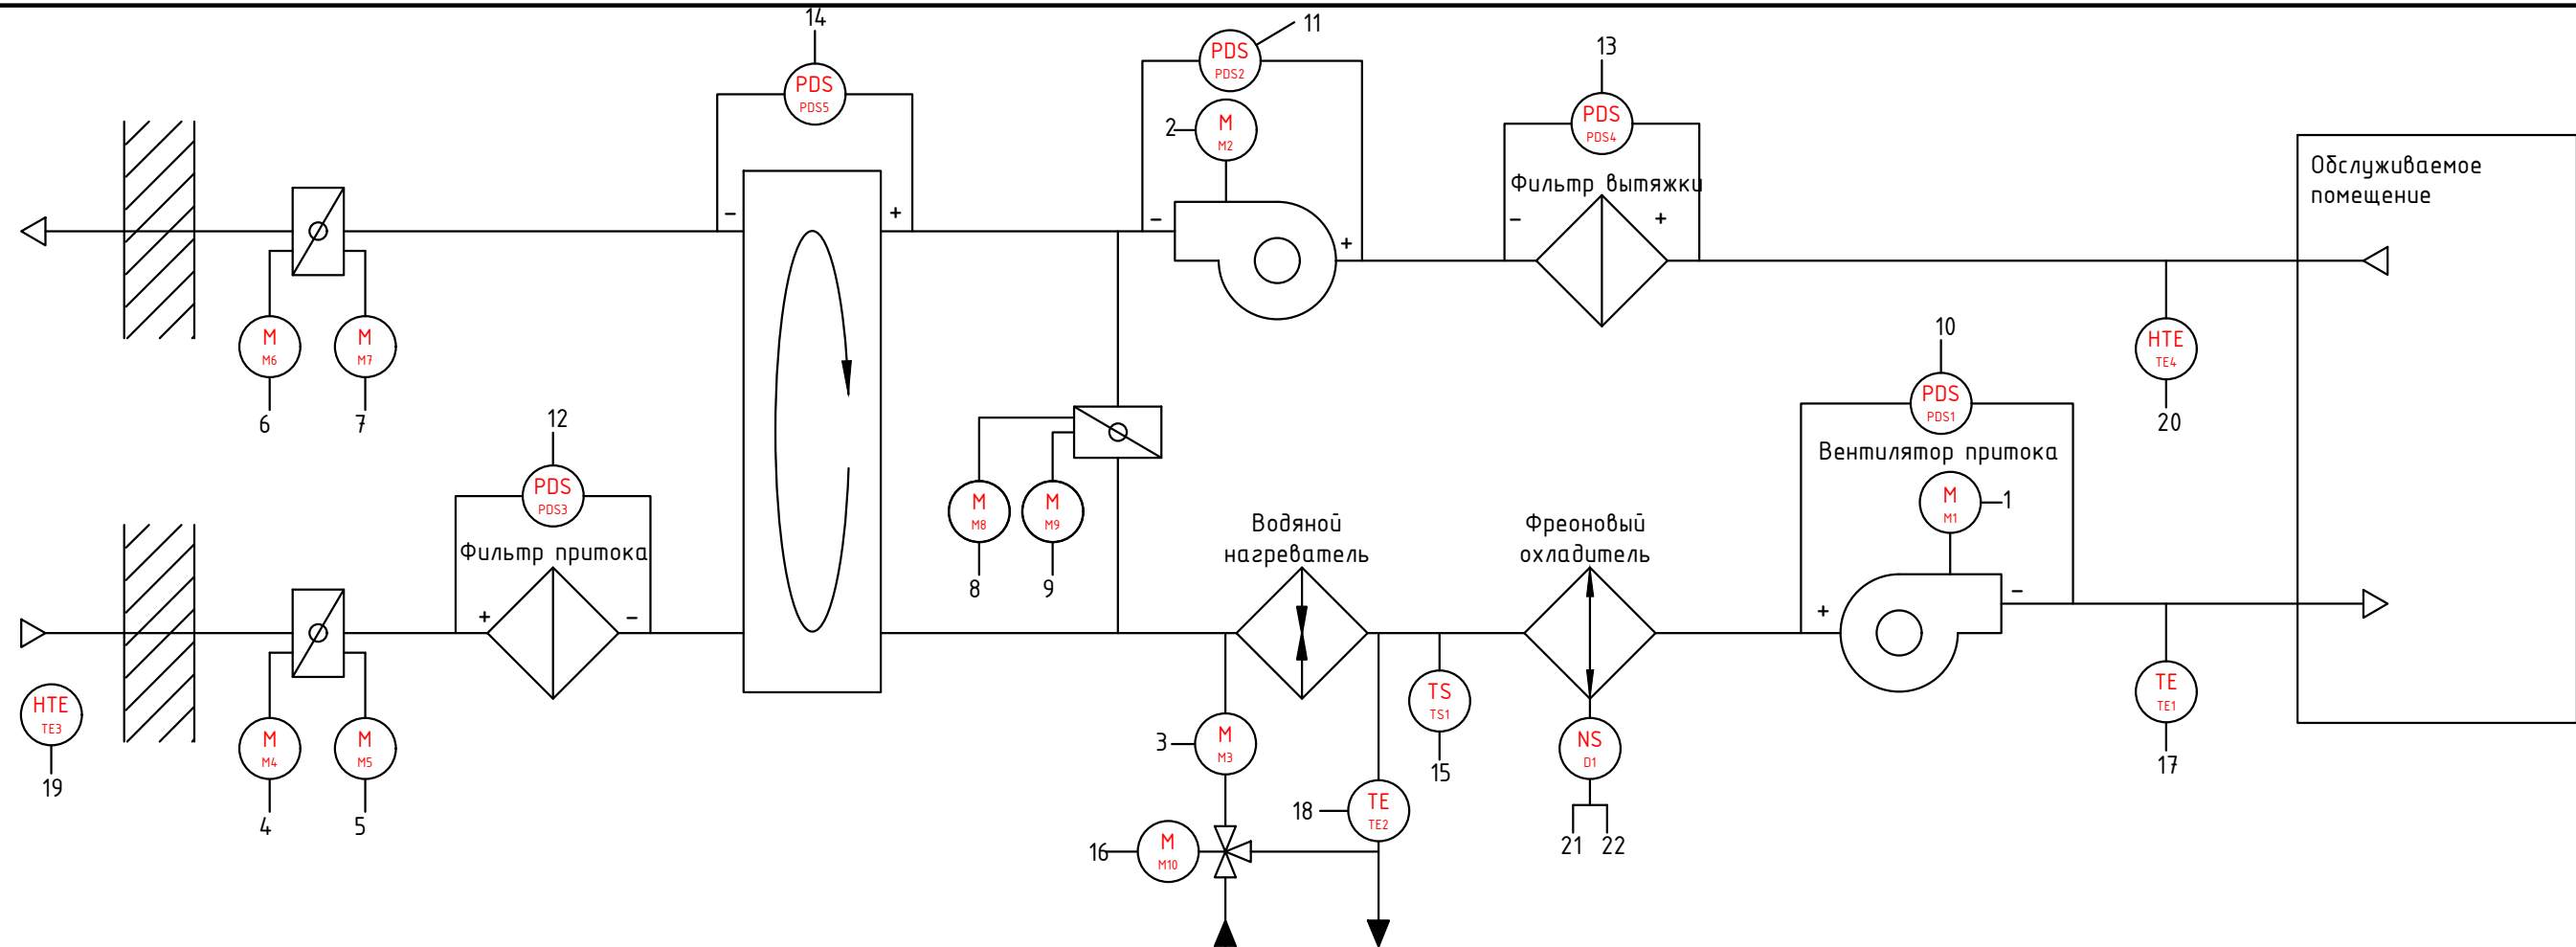


Приборы по месту		1	2	3	4	5	6	7	8	9	10	11	12	13	14	15	16	17	18	19	20	21	22
ШУПВ1	Контроллер	статус ЧП привода вент. приток (готов к работе/авария)	статус ЧП привода вент. вытяжка (готов к работе/авария)	управление цирк. насосом (пуск/стоп)	управление жалюзи притока 1 (откр./закр.)	управление жалюзи притока 2 (откр./закр.)	управление жалюзи вытяжки 1 (откр./закр.)	управление жалюзи вытяжки 2 (откр./закр.)	управление заслонками рециркуляции 1 (откр./закр.)	управление заслонками рециркуляции 2 (откр./закр.)	перепад давления на вентиляторе приток (0...500 Па)	перепад давления на вентиляторе вытяжки (0...500 Па)	перепад давления на фильтре приток (0...500 Па)	перепад давления на фильтре вытяжка (0...500 Па)	перепад давления на рекуператоре (0...500 Па)	капиллярный термостат нагревателя (-24°C...+18°C)	упр-ие 3-х ход. рег. клапаном (0...10 В)	температура приточного воздуха (-50°C...+70°C)	температура обратного воздуха (-20°C...+70°C)	температура и влажность воздуха наружного (-50°C...+70°C)	температура и влажность воздуха вытяжки (-50°C...+70°C)	управление (пуск/стоп)	статус "Авария"
		FC1	FC2																				

Изм.	Колуч	Лист	N док	Подпись	Дата.

2024-01-01-A0B

Формат А3

Согласовано

Поз.		Наименование				Кол.	Примечание		
		Кабель силовой ВВГнг(А)-LS 4x10				8			
		Кабель силовой ВВГЭнг(А)-LS 4x10				62			
		Кабель силовой ВВГнг(А)-LS 3x1,5				31			
		Кабель силовой ВВГнг(А)-LS 2x1,5				186			
		Кабель контрольный КПСВВнг(А)-LS 1x2x0,75				202			
		Кабель контрольный, экранированный КПСВЭВнг(А)-LS 1x2x0,75				132			
		Кабель контрольный, экранированный КПСВЭВнг(А)-LS 2x2x0,75				62			
		Труба гофрированная из ПНД с протяжкой Ø16 мм, ДКС				360	91916		
		Труба гофрированная из ПНД с протяжкой Ø20 мм, ДКС				210	91920		
		Труба гофрированная из ПНД с протяжкой Ø32 мм, ДКС				68	91932		
<div><div><div>1. Позиционные обозначения приняты в соответствии с листами СЗ;</div><div>2. Длины проводок перед нарезкой уточнить;</div><div>3. Схема подготовлена по ГОСТ 21.408-2013, ГОСТ 2.702-2011;</div><div>4. Металлические, токопроводящие части щитов автоматики должны быть соединены к контуру заземления;</div><div>5. Подключение приборов уточнить по эксплуатационным документам при монтаже;</div><div>6. Заложен запас 5%, учтены спуски и подъемы;</div></div></div>									
		Взам.инв. N							
		Подпись и дата							
		Инв. N подл.							
				2024-01-01-АОВ					
				«Спортивный комплекс с бассейном и с универсальным спортивным залом, расположенный на земельном участке с кадастровым номером 61:44:0082615:22608 по адресу: Ростовская область, Октябрьский район, г. Ростов-на Дону, ул. Вавилова, в районе военного городка №140 Ростовской -на-Дону КЗЧ района»					
		Изм.	Кол.уч.	Лист	№докум.	Подпись	Дата		
		Разраб.		Терентьев			01.25	Автоматизация отопления, вентиляции	Стадия
		ГИП		Волхова			01.25		Лист
									Листов
		Н. контр		Огарков			01.25	000 Фирма "Стройкомплекс"	


[illegible]

Согласовано

Взам.инв. N

Подпись и дата

Инв.N подл.

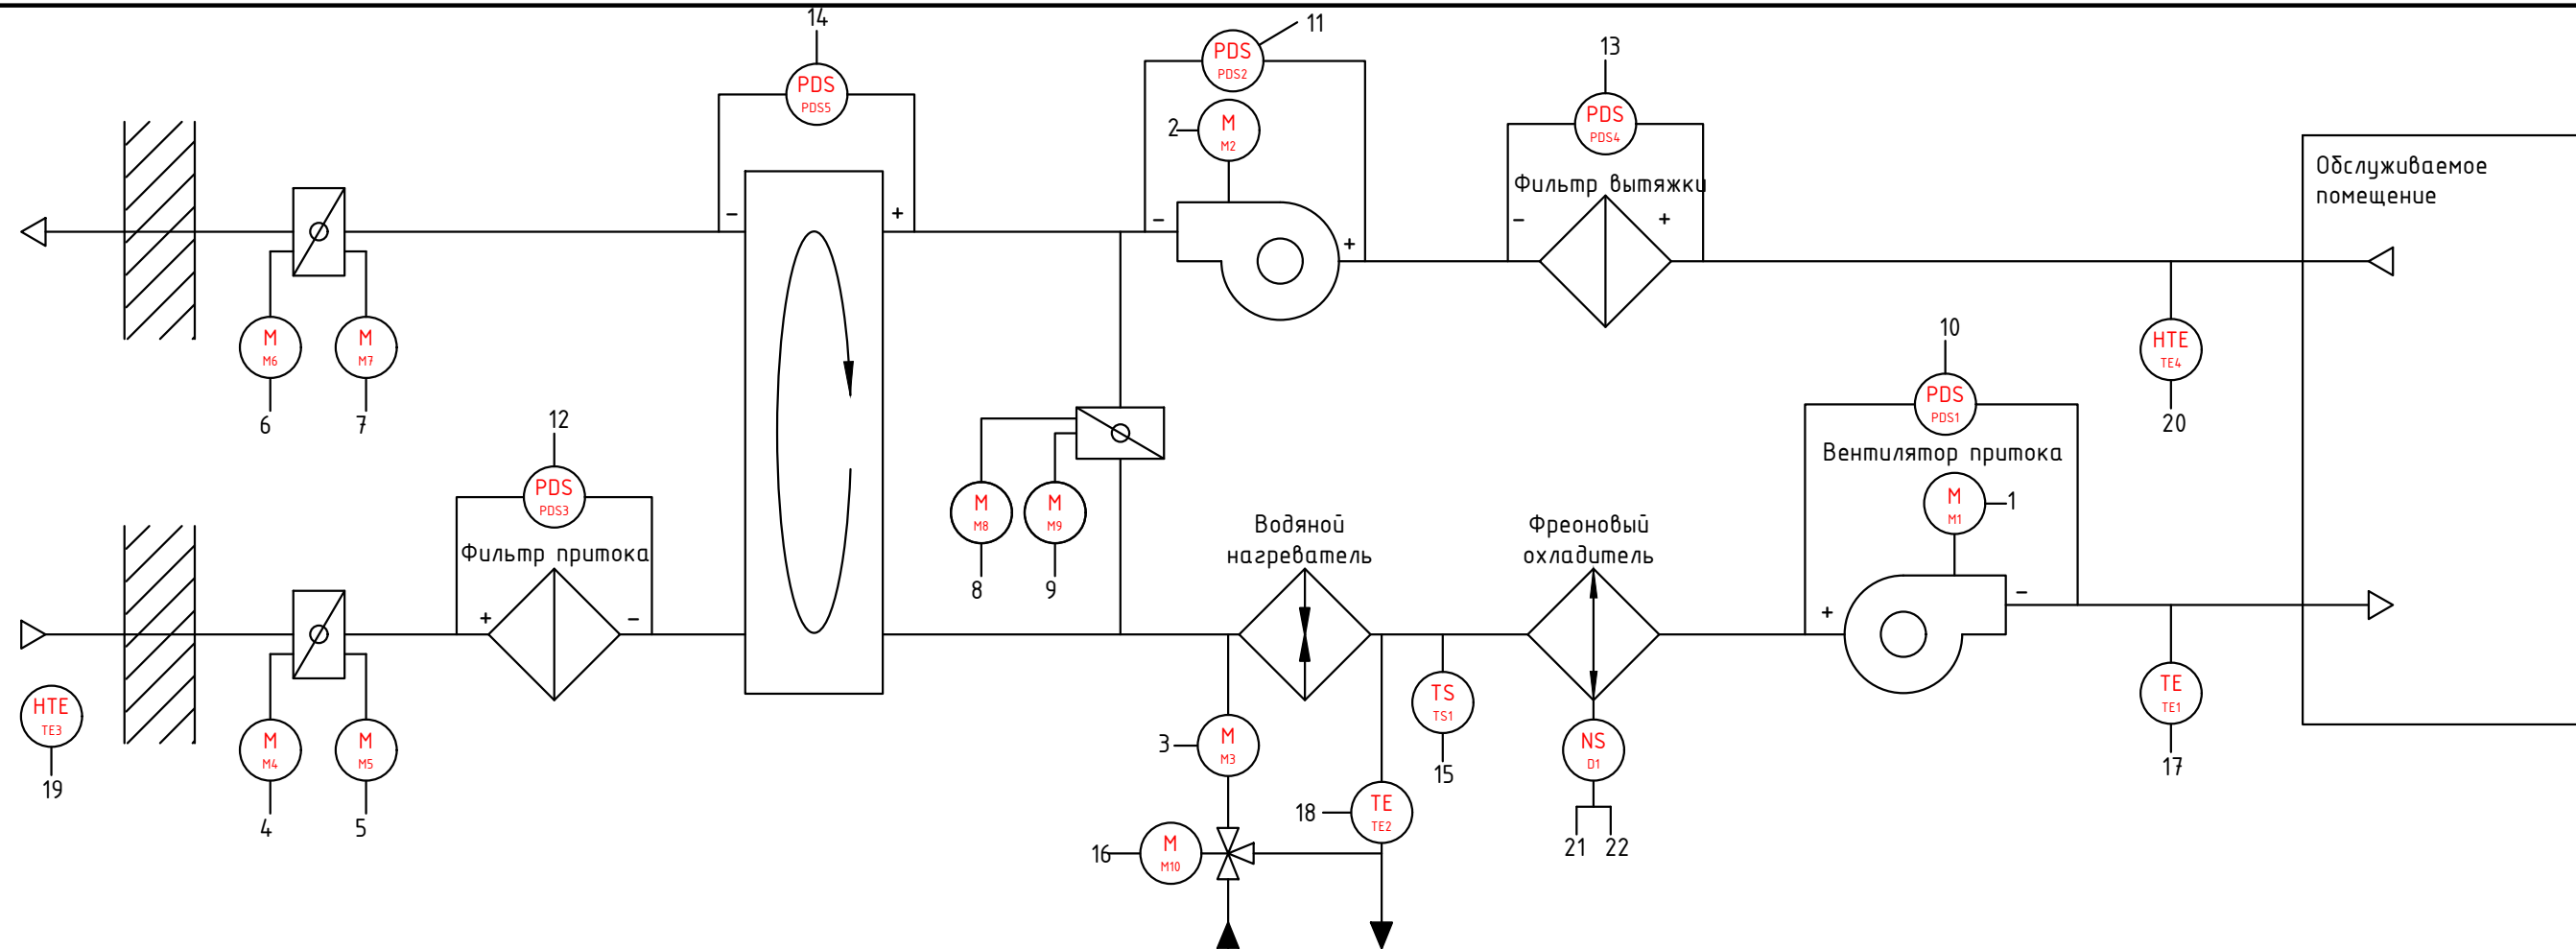


ШУПВ2		Приборы в шкафу		Приборы по месту																																																																																																																																																																																																																																																																																																																																																																																																																																																																																																																																																																																																																																																																																																																																																																																																																																																																																																																																																																																																																																																																																																																																																																																																																																																																																																																																																																																																																																																																																																																																																																																																																																																																																																																																																																																																																																																																																																																																																																																																																							
Контроллер	DI (8 шм)	DO (9 шм)	AO (3 шм)	AI (4 шм)	Приборы в шкафу	Приборы по месту																																																																																																																																																																																																																																																																																																																																																																																																																																																																																																																																																																																																																																																																																																																																																																																																																																																																																																																																																																																																																																																																																																																																																																																																																																																																																																																																																																																																																																																																																																																																																																																																																																																																																																																																																																																																																																																																																																																																																																																																																					

Изм.	Колуч	Лист	N док	Подпись	Дата.

2024-01-01-A0B

Формат А3

Согласовано

Поз.		Наименование				Кол.	Примечание		
		Кабель силовой ВВГнг(A)-LS 4x10				8			
		Кабель силовой ВВГЭнг(A)-LS 4x10				62			
		Кабель силовой ВВГнг(A)-LS 3x1,5				31			
		Кабель силовой ВВГнг(A)-LS 2x1,5				186			
		Кабель контрольный КПСВВнг(A)-LS 1x2x0,75				202			
		Кабель контрольный, экранированный КПСВЭВнг(A)-LS 1x2x0,75				132			
		Кабель контрольный, экранированный КПСВЭВнг(A)-LS 2x2x0,75				62			
		Труба гофрированная из ПНД с протяжкой Ø16 мм, ДКС				360	91916		
		Труба гофрированная из ПНД с протяжкой Ø20 мм, ДКС				210	91920		
		Труба гофрированная из ПНД с протяжкой Ø32 мм, ДКС				68	91932		
<div><div><div>1. Позиционные обозначения приняты в соответствии с листами СЗ;</div><div>2. Длины проводок перед нарезкой уточнить;</div><div>3. Схема подготовлена по ГОСТ 21.408-2013, ГОСТ 2.702-2011;</div><div>4. Металлические, токопроводящие части щитов автоматики должны быть соединены к контуру заземления;</div><div>5. Подключение приборов уточнить по эксплуатационным документам при монтаже;</div><div>6. Заложен запас 5%, учтены спуски и подъемы;</div></div></div>									
		Взам.инв. N							
		Подпись и дата							
		Инв. N подл.							
				2024-01-01-AOB					
				«Спортивный комплекс с бассейном и с универсальным спортивным залом, расположенный на земельном участке с кадастровым номером 61:44:0082615:22608 по адресу: Ростовская область, Октябрьский район, г. Ростов-на Дону, ул. Вавилова, в районе военного городка №140 Ростовской -на-Дону КЗЧ района»					
		Изм.	Кол.уч.	Лист	№докум.	Подпись	Дата		
		Разраб.		Терентьев			01.25	Автоматизация отопления, вентиляции	Стадия
		ГИП		Волхова			01.25		Лист
									Листов
		Н. контр		Огарков			01.25	ШУ ПВ2. Схема соединений внешних проводок	000 Фирма "Стройкомплекс"

[illegible]


Поз.	Наименование	Кол.	Примечание
M1	Привод приточного вентилятора, 1,5 кВт, 380 В	1	см. раздел 0В
M2	Привод циркуляционного насоса	1	
M3	Привод приточной заслонки	1	
M4	Привод Эхходового клапана	1	
PDS1, PDS2	Реле перепада давления	2	
TS1	Капиллярный термостат	1	
TE1, TE3	Канальный датчик температуры	2	
TE2	Накладной датчик температуры	1	

Согласовано:	


Взам. инв. №	
--------------	--

Подп. и дата	
--------------	--

Инв. № подл.	
--------------	--

						2024-01-01-АОВ			
						«Спортивный комплекс с бассейном и с универсальным спортивным залом, расположенный на земельном участке с кадастровым номером 61:44:0082615:22608 по адресу: Ростовская область, Октябрьский район, г. Ростов-на Дону, ул. Вавилова, в районе военного городка №140 Ростовской -на-Дону КЗЧ района»			
Изм.	Кол.уч.	Лист	№ док.	Подпись	Дата	Автоматизация отопления, вентиляции	Стадия	Лист	Листов
Разраб.		Терентьев			01.25		Р	13	
ГИП		Волхова			01.25				
						ШУП1. Схема автоматизации	ООО Фирма "Стройкомплекс"		
Н. контр		Огарков			01.25				


Приборы по месту														
ШУП1	Приборы в шкафу													
	Контроллер	AI (4 шт)												
		AO (2 шт)												
		DI (5 шт)												
		DO (4 шт)												

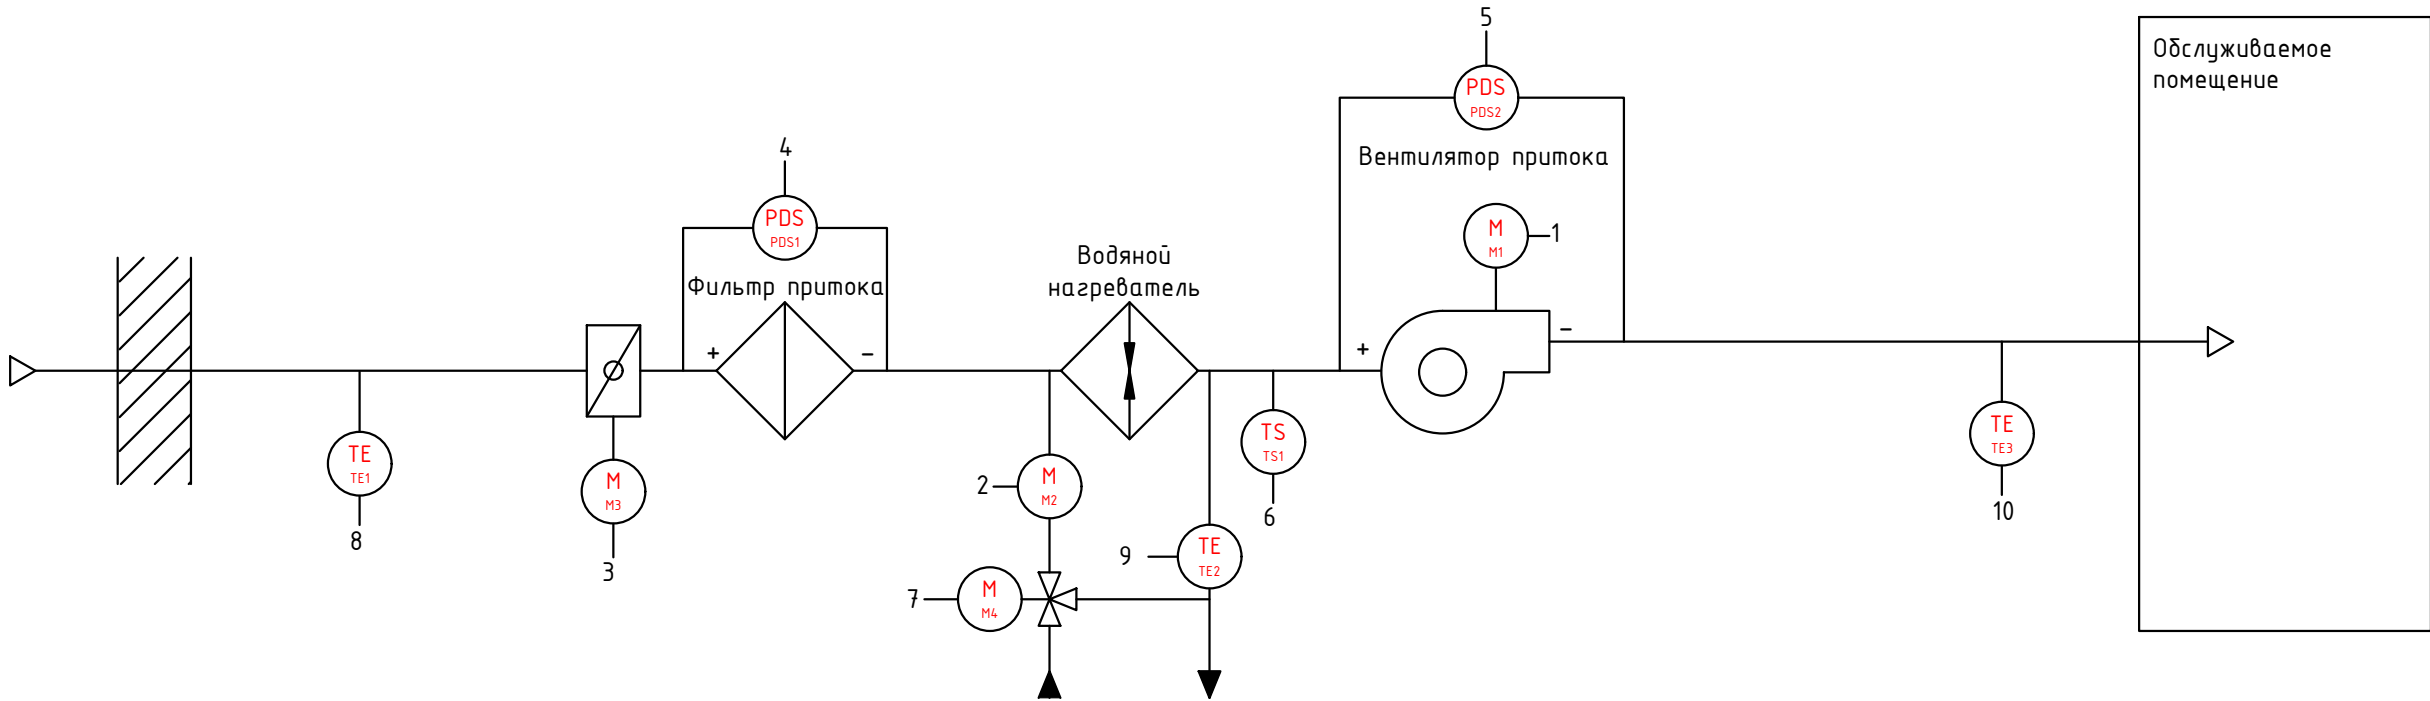


Поз.	Наименование	Кол.	Примечание
	Кабель силовой ВВГнг(А)-LS 4x2,5	33	
	Кабель силовой ВВГнг(А)-LS 3x1,5	29	
	Кабель силовой ВВГнг(А)-LS 2x1,5	29	
	Кабель контрольный КПСВВнг(А)-LS 1x2x0,75	95	
	Кабель контрольный, экранированный КПСВЭВнг(А)-LS 1x2x0,75	62	
	Кабель контрольный, экранированный КПСВЭВнг(А)-LS 2x2x0,75	29	
	Труба гофрированная из ПНД с протяжкой Ø16 мм, ДКС	186	91916
	Труба гофрированная из ПНД с протяжкой Ø20 мм, ДКС	58	91920
	Труба гофрированная из ПНД с протяжкой Ø25 мм, ДКС	33	91925

Согласовано:		
Взам. инв. №		
Подп. и дата		
Инв. № подл.		

1. Длины проводок перед нарезкой уточнить;
2. Схема подготовлена по ГОСТ 21.408-2013, ГОСТ 2.702-2011;
3. Металлические, токоведущие части щитов автоматики должны быть соединены к контуру заземления;
4. Подключение приборов уточнить по эксплуатационным документам при монтаже;
5. Заложен запас 5%, учтены спуски и подъемы;

						2024-01-01-АОВ					
						«Спортивный комплекс с бассейном и с универсальным спортивным залом, расположенный на земельном участке с кадастровым номером 61:44:0082615:22608 по адресу: Ростовская область, Октябрьский район, г. Ростов-на Дону, ул. Вавилова, в районе военного городка №140 Ростовской -на-Дону КЗЧ района»					
Изм.	Кол.уч.	Лист	№ док.	Подпись	Дата	Автоматизация отопления, вентиляции	Стадия	Лист	Листов		
Разраб.		Терентьев			01.25		Р	15			
ГИП		Волхова			01.25						
						ШУП1. Схема соединений внешних проводок	ООО Фирма "Стройкомплекс"				
Н. контр		Огарков			01.25						

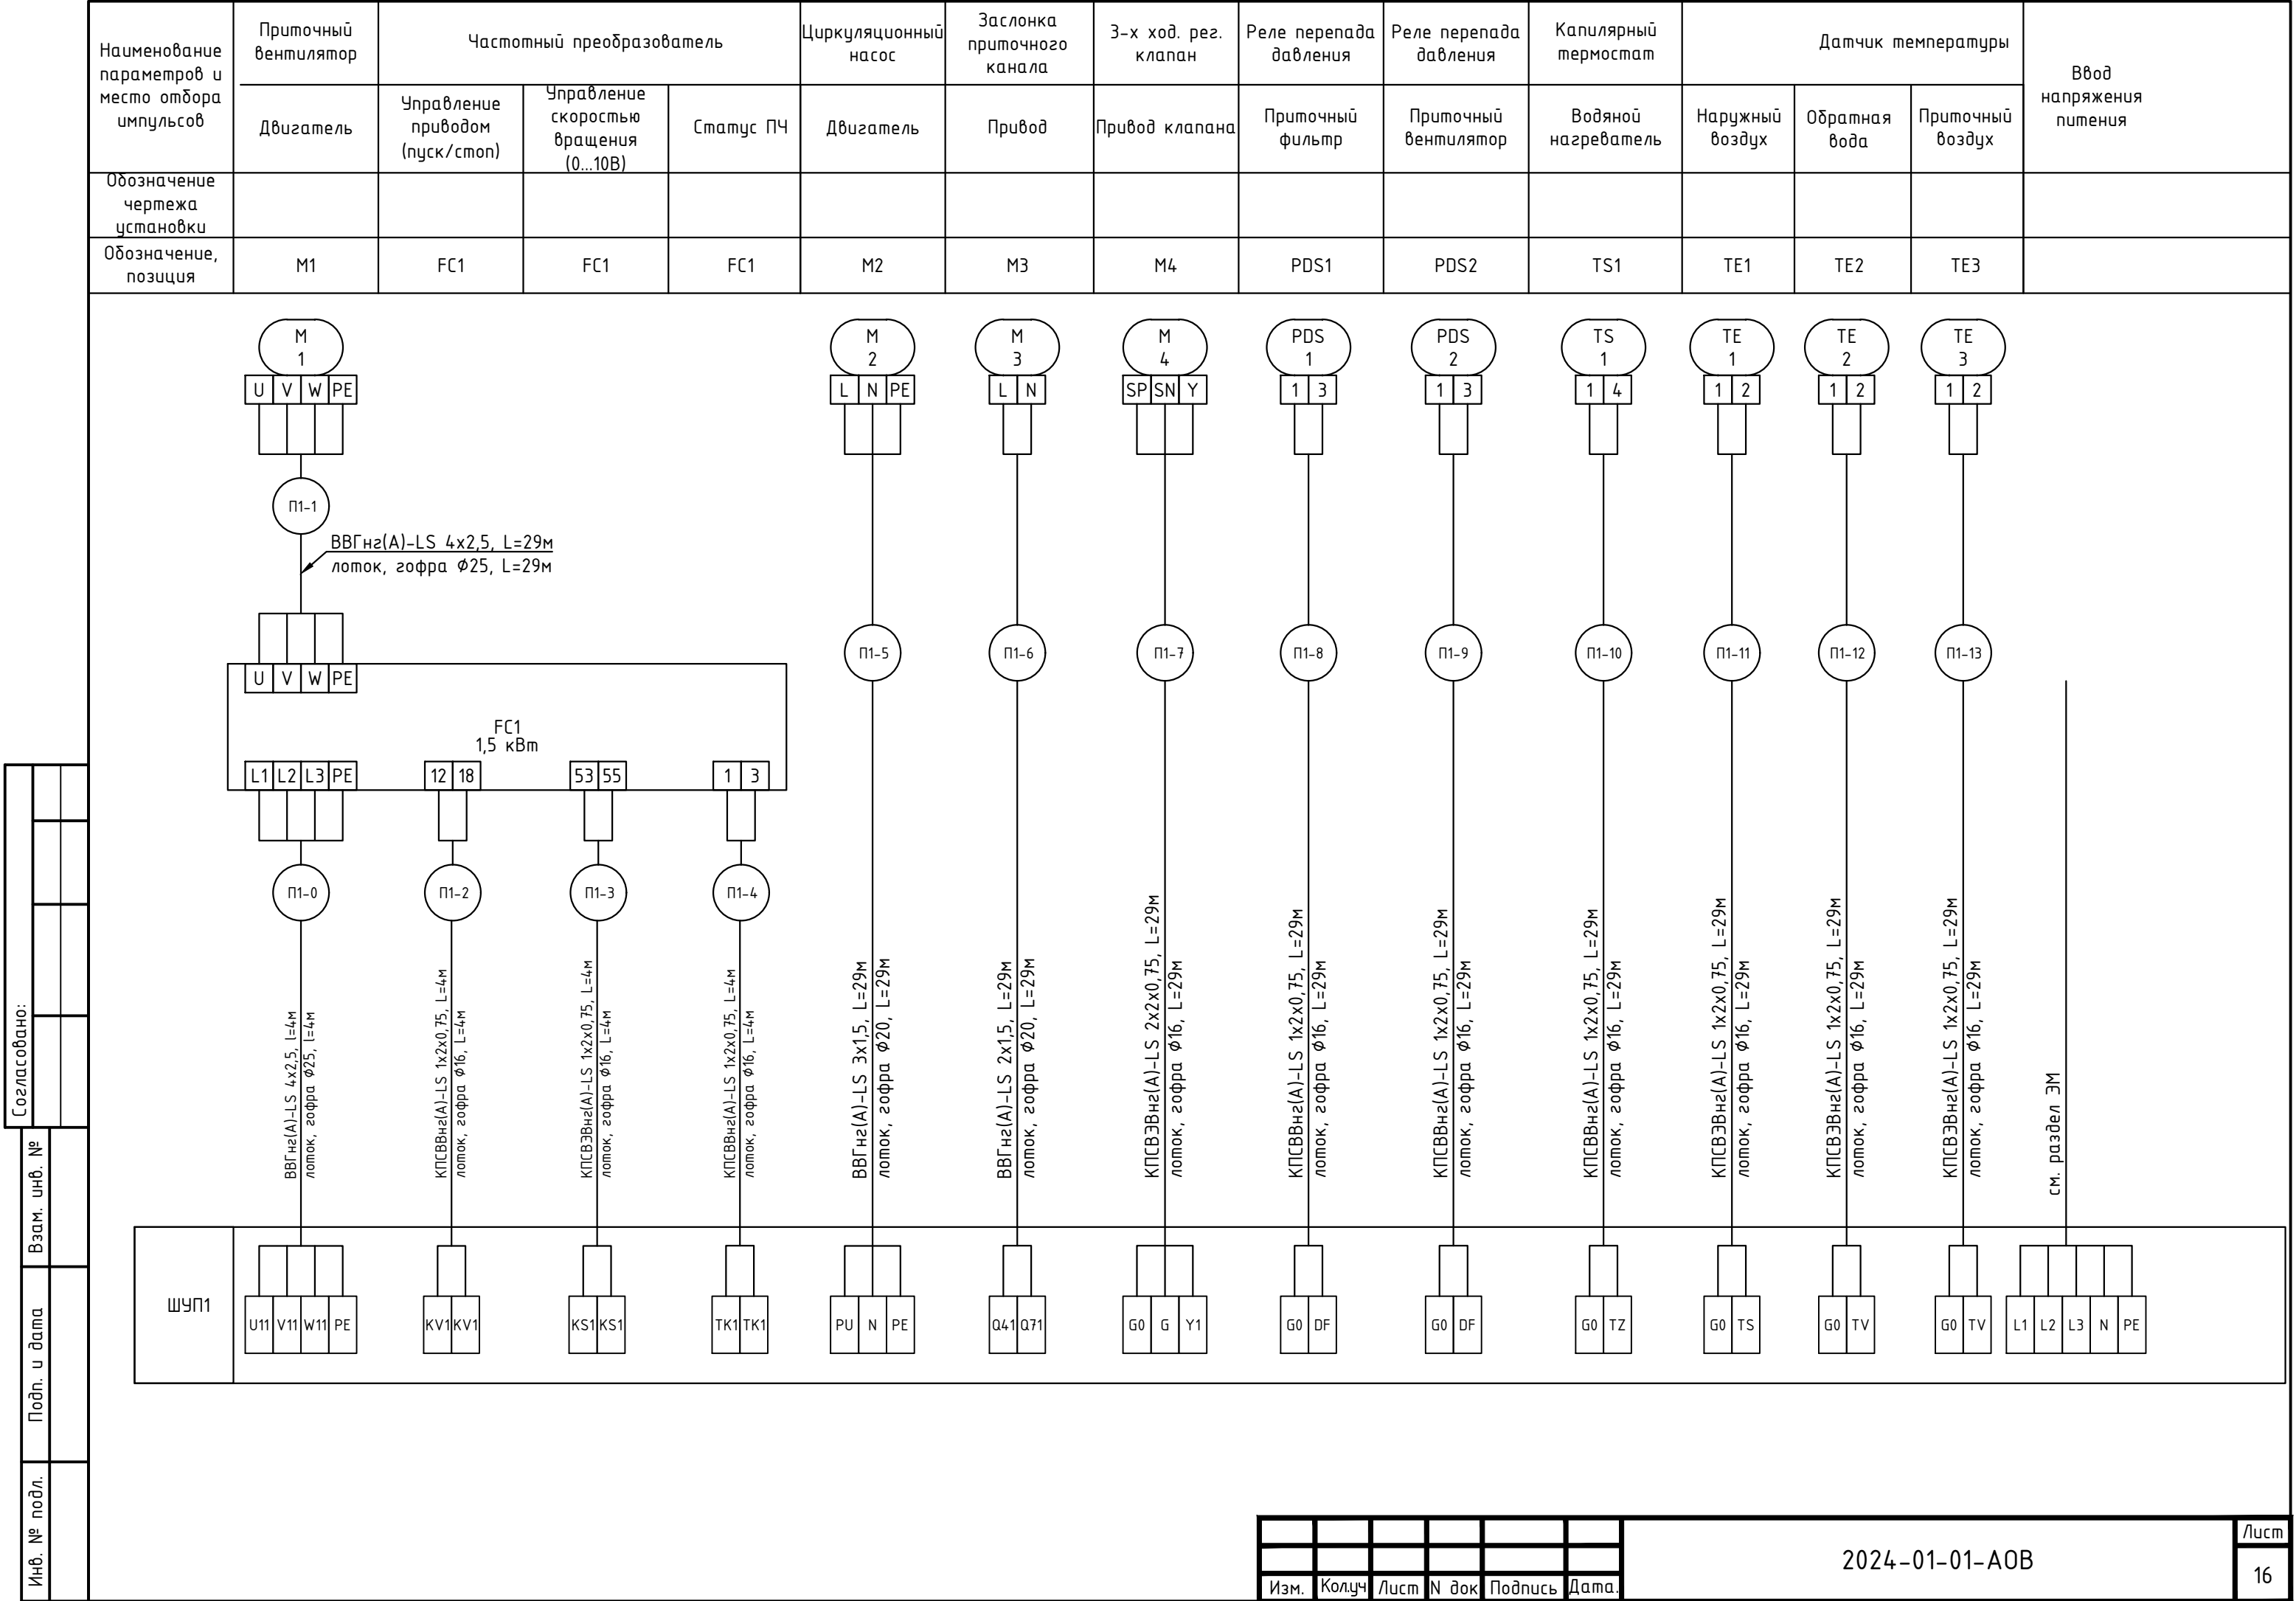


Поз.	Наименование	Кол.	Примечание
M1	Привод приточного вентилятора, 3 кВт, 380 В	1	см. раздел 0В
M2	Привод циркуляционного насоса	1	
M3	Привод приточной заслонки	1	
M4	Привод Эхходового клапана	1	
PDS1, PDS2	Реле перепада давления	2	
TS1	Капиллярный термостат	1	
TE1, TE3	Канальный датчик температуры	2	
TE2	Накладной датчик температуры	1	

Согласовано:	


Взам. инв. №	
--------------	--

Подп. и дата	
--------------	--

Инв. № подл.	
--------------	--

						2024-01-01-АОВ			
						«Спортивный комплекс с бассейном и с универсальным спортивным залом, расположенный на земельном участке с кадастровым номером 61:44:0082615:22608 по адресу: Ростовская область, Октябрьский район, г. Ростов-на Дону, ул. Вавилова, в районе военного городка №140 Ростовской -на-Дону КЗЧ района»			
Изм.	Кол.уч.	Лист	№ док.	Подпись	Дата	Автоматизация отопления, вентиляции	Стадия	Лист	Листов
Разраб.		Терентьев			01.25		Р	17	
ГИП		Волхова			01.25				
						ШУП2. Схема автоматизации	ООО Фирма "Стройкомплекс"		
Н. контр		Огарков			01.25				


Приборы по месту														
ШУП2	Приборы в шкафу													
	Контроллер	AI (4 шт)												
		AO (2 шт)												
		DI (5 шт)												
		DO (4 шт)												

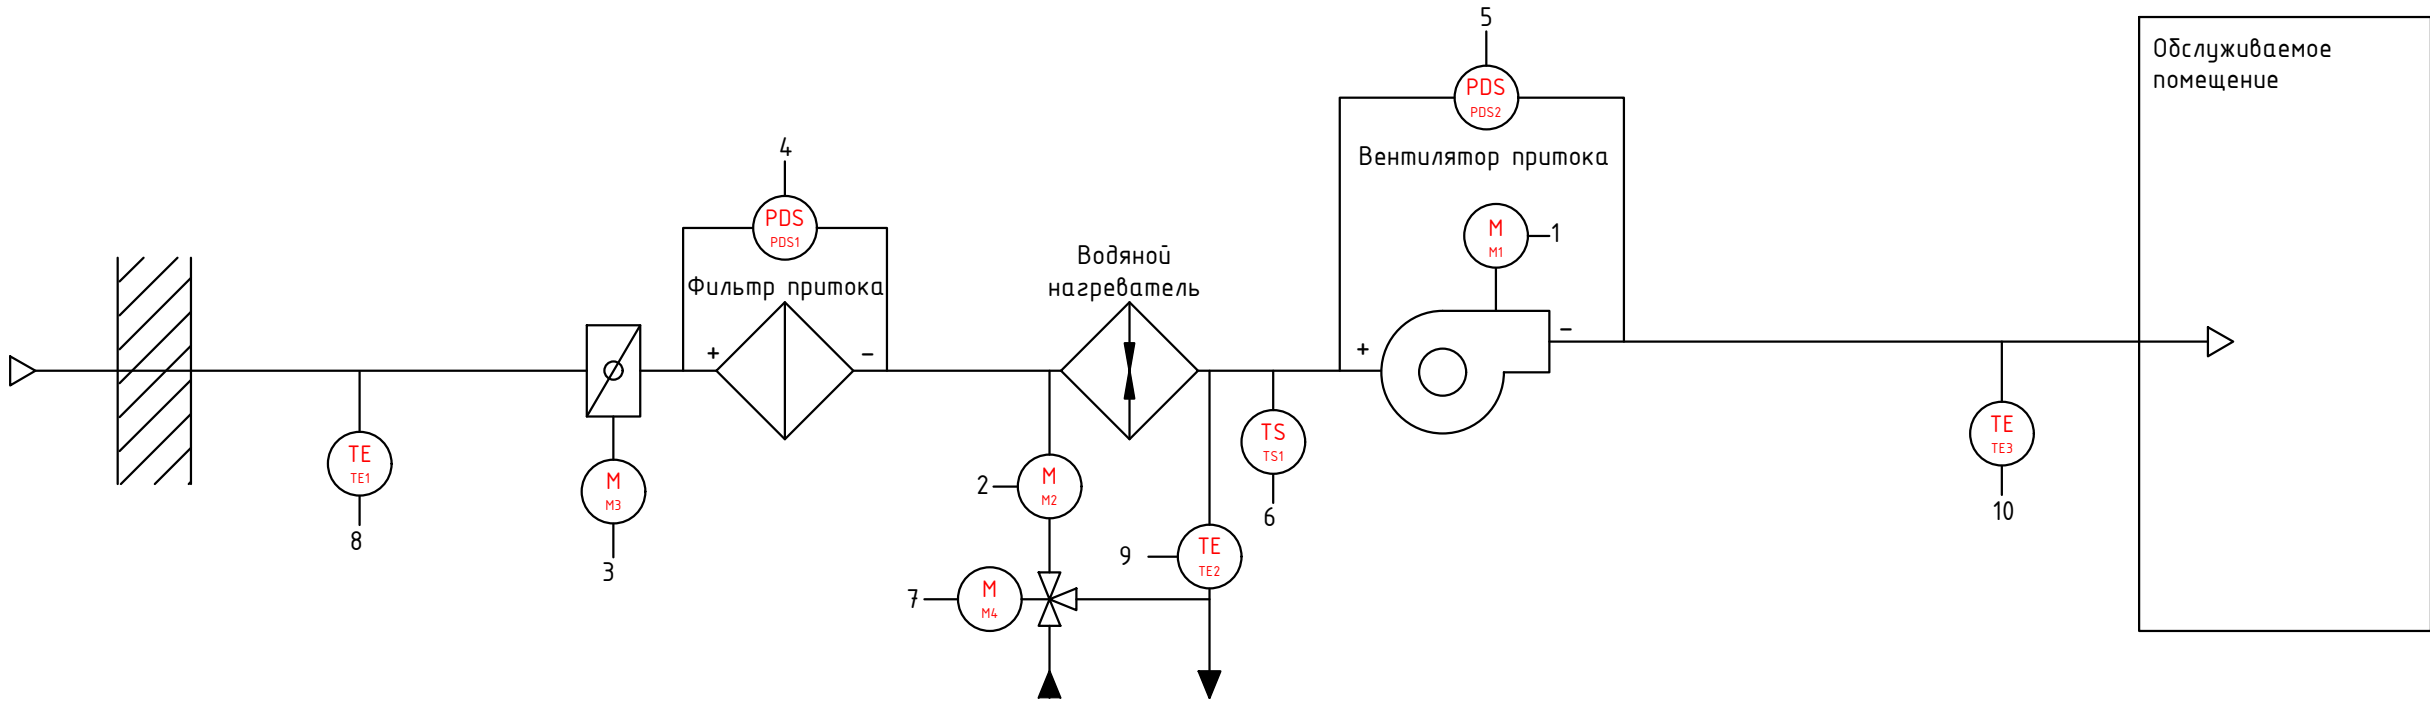


Поз.	Наименование	Кол.	Примечание
	Кабель силовой ВВГнг(А)-LS 4x2,5	33	
	Кабель силовой ВВГнг(А)-LS 3x1,5	29	
	Кабель силовой ВВГнг(А)-LS 2x1,5	29	
	Кабель контрольный КПСВВнг(А)-LS 1x2x0,75	95	
	Кабель контрольный, экранированный КПСВЭВнг(А)-LS 1x2x0,75	62	
	Кабель контрольный, экранированный КПСВЭВнг(А)-LS 2x2x0,75	29	
	Труба гофрированная из ПНД с протяжкой Ø16 мм, ДКС	186	91916
	Труба гофрированная из ПНД с протяжкой Ø20 мм, ДКС	58	91920
	Труба гофрированная из ПНД с протяжкой Ø25 мм, ДКС	33	91925

Согласовано:		
Взам. инв. №		
Подп. и дата		
Инв. № подл.		

1. Длины проводок перед нарезкой уточнить;
2. Схема подготовлена по ГОСТ 21.408-2013, ГОСТ 2.702-2011;
3. Металлические, токоведущие части щитов автоматики должны быть соединены к контуру заземления;
4. Подключение приборов уточнить по эксплуатационным документам при монтаже;
5. Заложен запас 5%, учтены спуски и подъемы;

						2024-01-01-АОВ			
						«Спортивный комплекс с бассейном и с универсальным спортивным залом, расположенный на земельном участке с кадастровым номером 61:44:0082615:22608 по адресу: Ростовская область, Октябрьский район, г. Ростов-на Дону, ул. Вавилова, в районе военного городка №140 Ростовской -на-Дону КЗЧ района»			
Изм.	Кол.уч.	Лист	№ док.	Подпись	Дата	Автоматизация отопления, вентиляции	Стадия	Лист	Листов
Разраб.		Терентьев			01.25		Р	19	
ГИП		Волхова			01.25				
Н. контр		Огарков			01.25	ШУП2. Схема соединений внешних проводок			

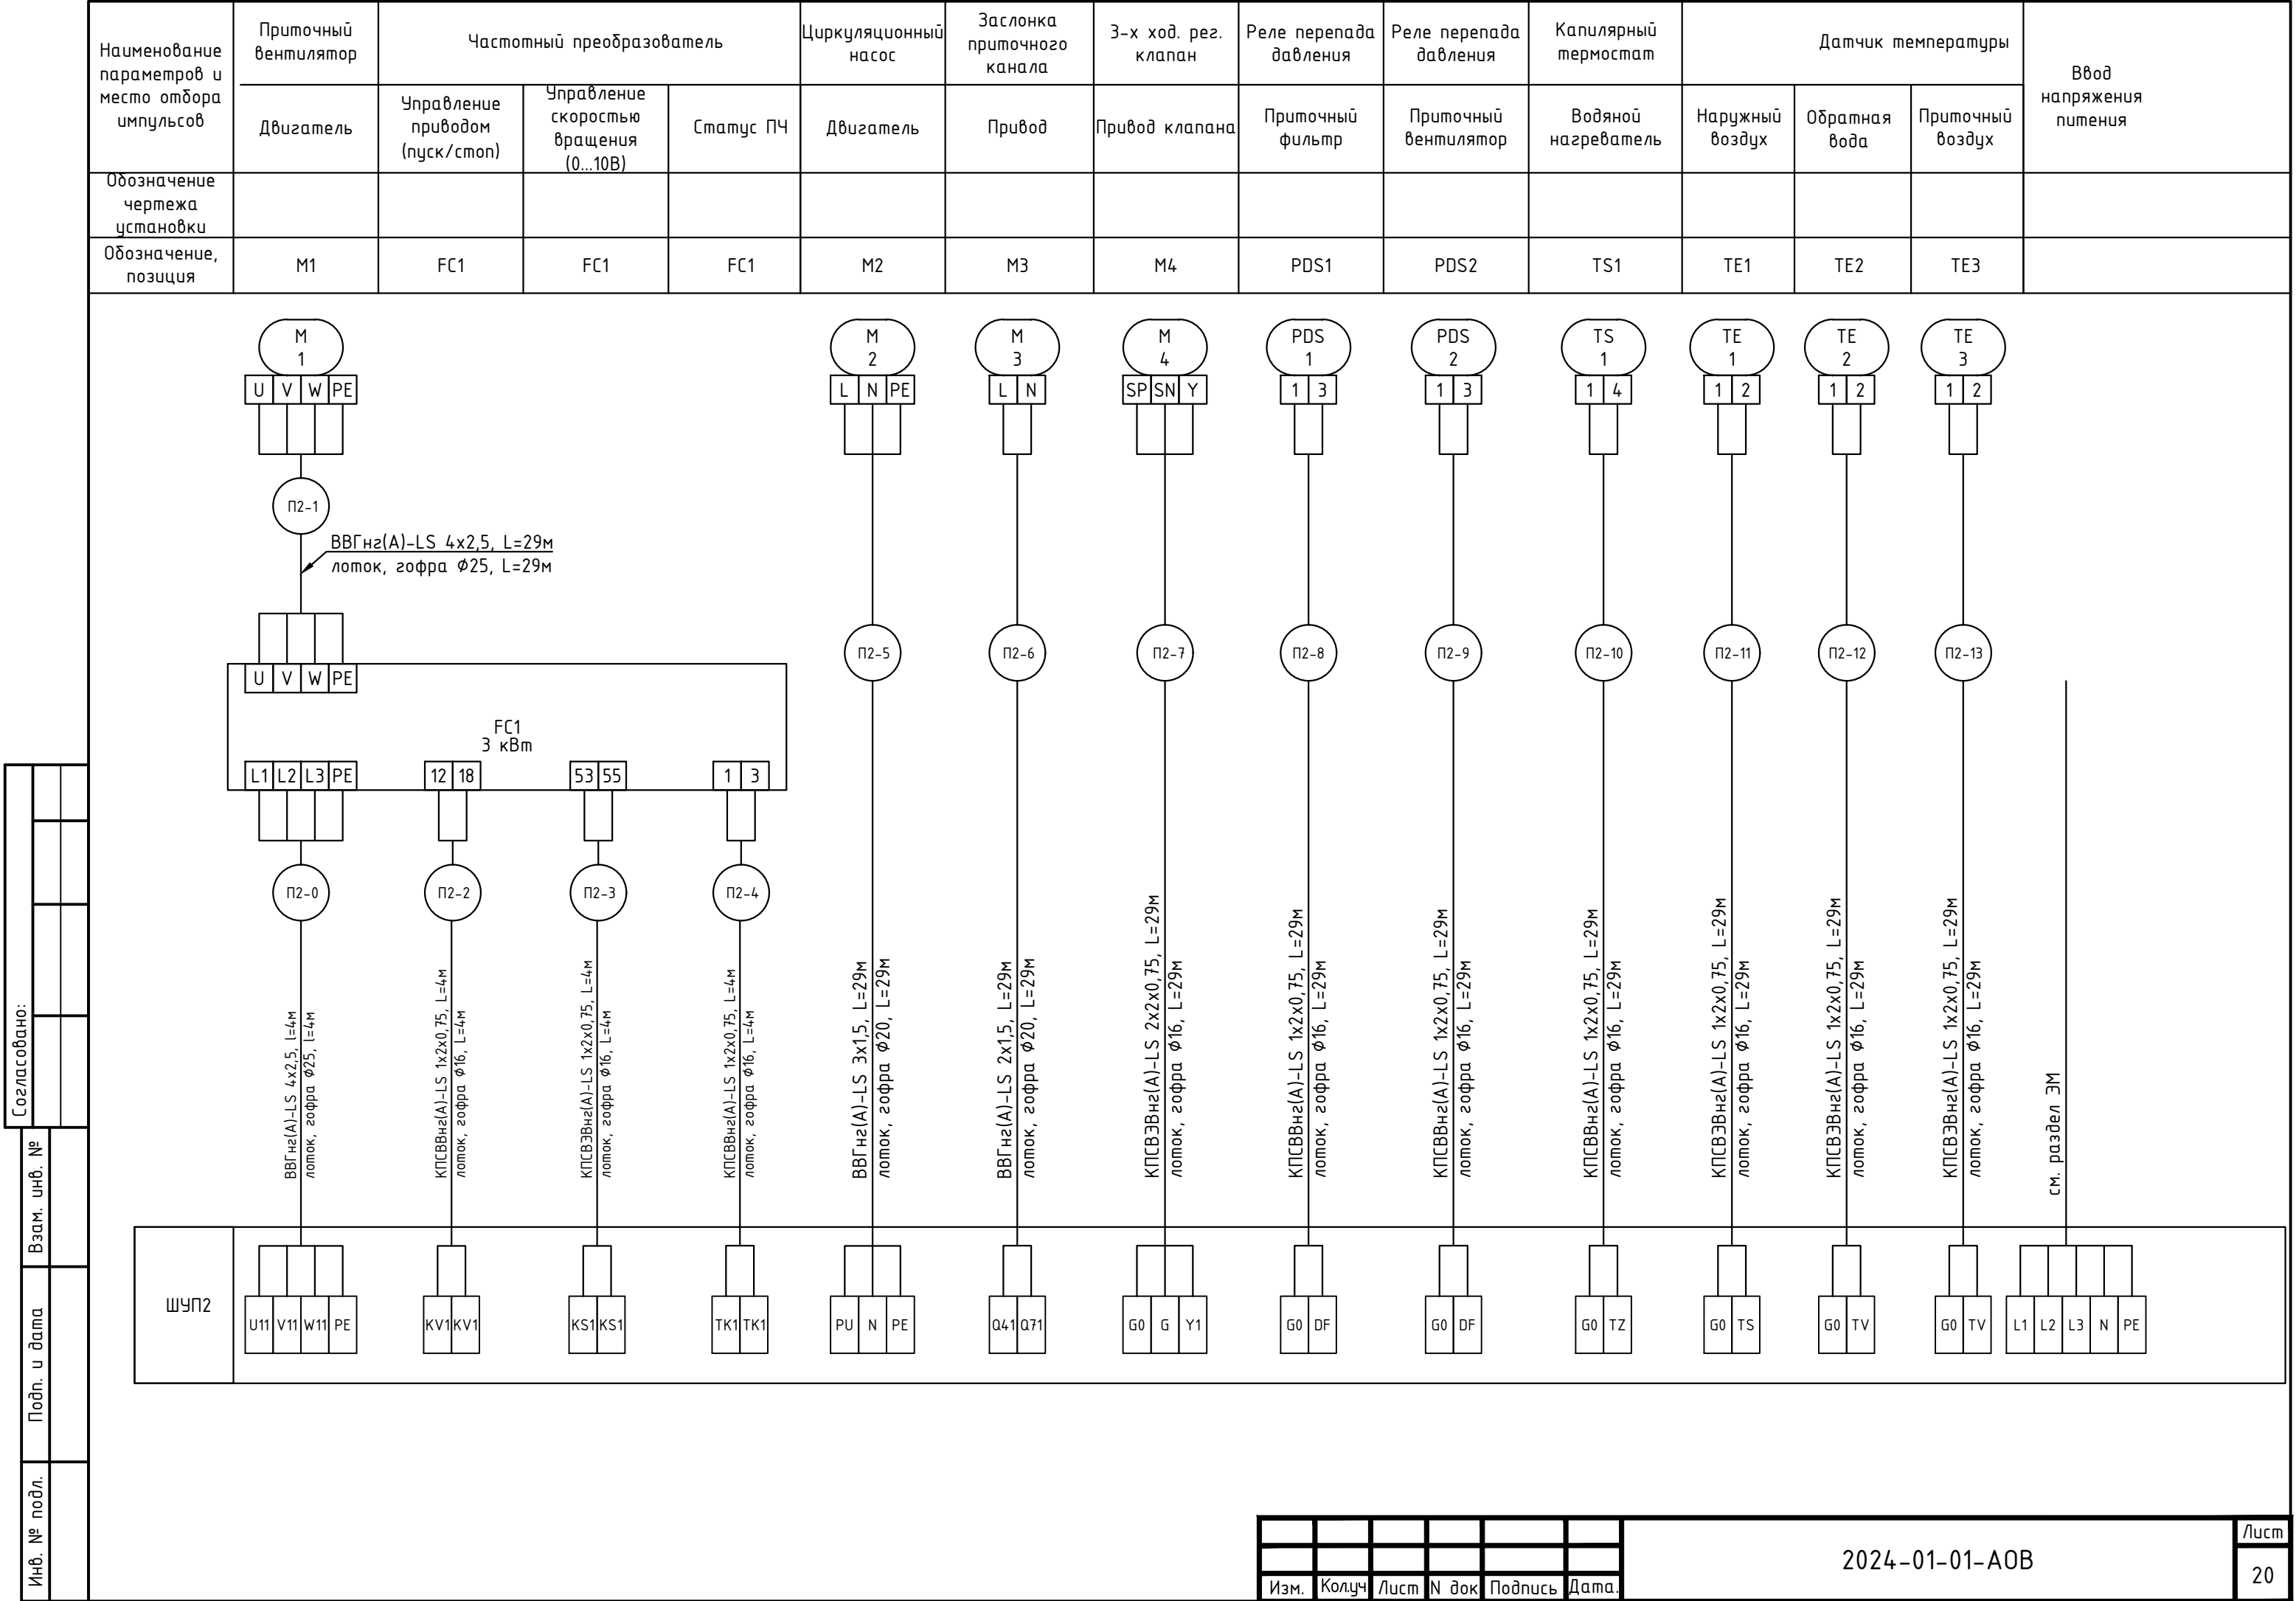


Поз.	Наименование	Кол.	Примечание
M1	Привод приточного вентилятора, 2,5 кВт, 380 В	1	см. раздел 0В
M2	Привод циркуляционного насоса	1	
M3	Привод приточной заслонки	1	
M4	Привод Эхходового клапана	1	
PDS1, PDS2	Реле перепада давления	2	
TS1	Капиллярный термостат	1	
TE1, TE3	Канальный датчик температуры	2	
TE2	Накладной датчик температуры	1	

Согласовано:	

Взам. инв. №	
--------------	--

Подп. и дата	
--------------	--

Инв. № подл.	
--------------	--


						2024-01-01-АОВ			
						«Спортивный комплекс с бассейном и с универсальным спортивным залом, расположенный на земельном участке с кадастровым номером 61:44:0082615:22608 по адресу: Ростовская область, Октябрьский район, г. Ростов-на Дону, ул. Вавилова, в районе военного городка №140 Ростовской -на-Дону КЗЧ района»			
Изм.	Кол.уч.	Лист	№ док.	Подпись	Дата	Автоматизация отопления, вентиляции	Стадия	Лист	Листов
Разраб.		Терентьев			01.25		Р	21	
ГИП		Волхова			01.25				
						ШУПЗ. Схема автоматизации	ООО Фирма "Стройкомплекс"		
Н. контр		Огарков			01.25				


Приборы по месту												
ШУПЗ	Приборы в шкафу											
	Контроллер	AI (4шт)										
		AO (2 шт)										
		DI (5 шт)										
DO (4 шт)												
</												

Поз.	Наименование	Кол.	Примечание
	Кабель силовой ВВГнг(А)-LS 4x2,5	23	
	Кабель силовой ВВГнг(А)-LS 3x1,5	19	
	Кабель силовой ВВГнг(А)-LS 2x1,5	19	
	Кабель контрольный КПСВВнг(А)-LS 1x2x0,75	65	
	Кабель контрольный, экранированный КПСВЭВнг(А)-LS 1x2x0,75	42	
	Кабель контрольный, экранированный КПСВЭВнг(А)-LS 2x2x0,75	19	
	Труба гофрированная из ПНД с протяжкой Ø16 мм, ДКС	126	91916
	Труба гофрированная из ПНД с протяжкой Ø20 мм, ДКС	38	91920
	Труба гофрированная из ПНД с протяжкой Ø25 мм, ДКС	23	91925

Согласовано:		
Взам. инв. №		
Подп. и дата		
Инв. № подл.		

1. Длины проводок перед нарезкой уточнить;
2. Схема подготовлена по ГОСТ 21.408-2013, ГОСТ 2.702-2011;
3. Металлические, токоведущие части щитов автоматики должны быть соединены к контуру заземления;
4. Подключение приборов уточнить по эксплуатационным документам при монтаже;
5. Заложен запас 5%, учтены спуски и подъемы;

						2024-01-01-АОВ			
						«Спортивный комплекс с бассейном и с универсальным спортивным залом, расположенный на земельном участке с кадастровым номером 61:44:0082615:22608 по адресу: Ростовская область, Октябрьский район, г. Ростов-на Дону, ул. Вавилова, в районе военного городка №140 Ростовской -на-Дону КЗЧ района»			
Изм.	Кол.уч.	Лист	№докум.	Подпись	Дата	Автоматизация отопления, вентиляции	Стадия	Лист	Листов
Разраб.		Терентьев			01.25		Р	23	
ГИП		Волхова			01.25				
Н. контр		Огарков			01.25	ШУПЗ. Схема соединений внешних проводок		ООО Фирма "Стройкомплекс"	

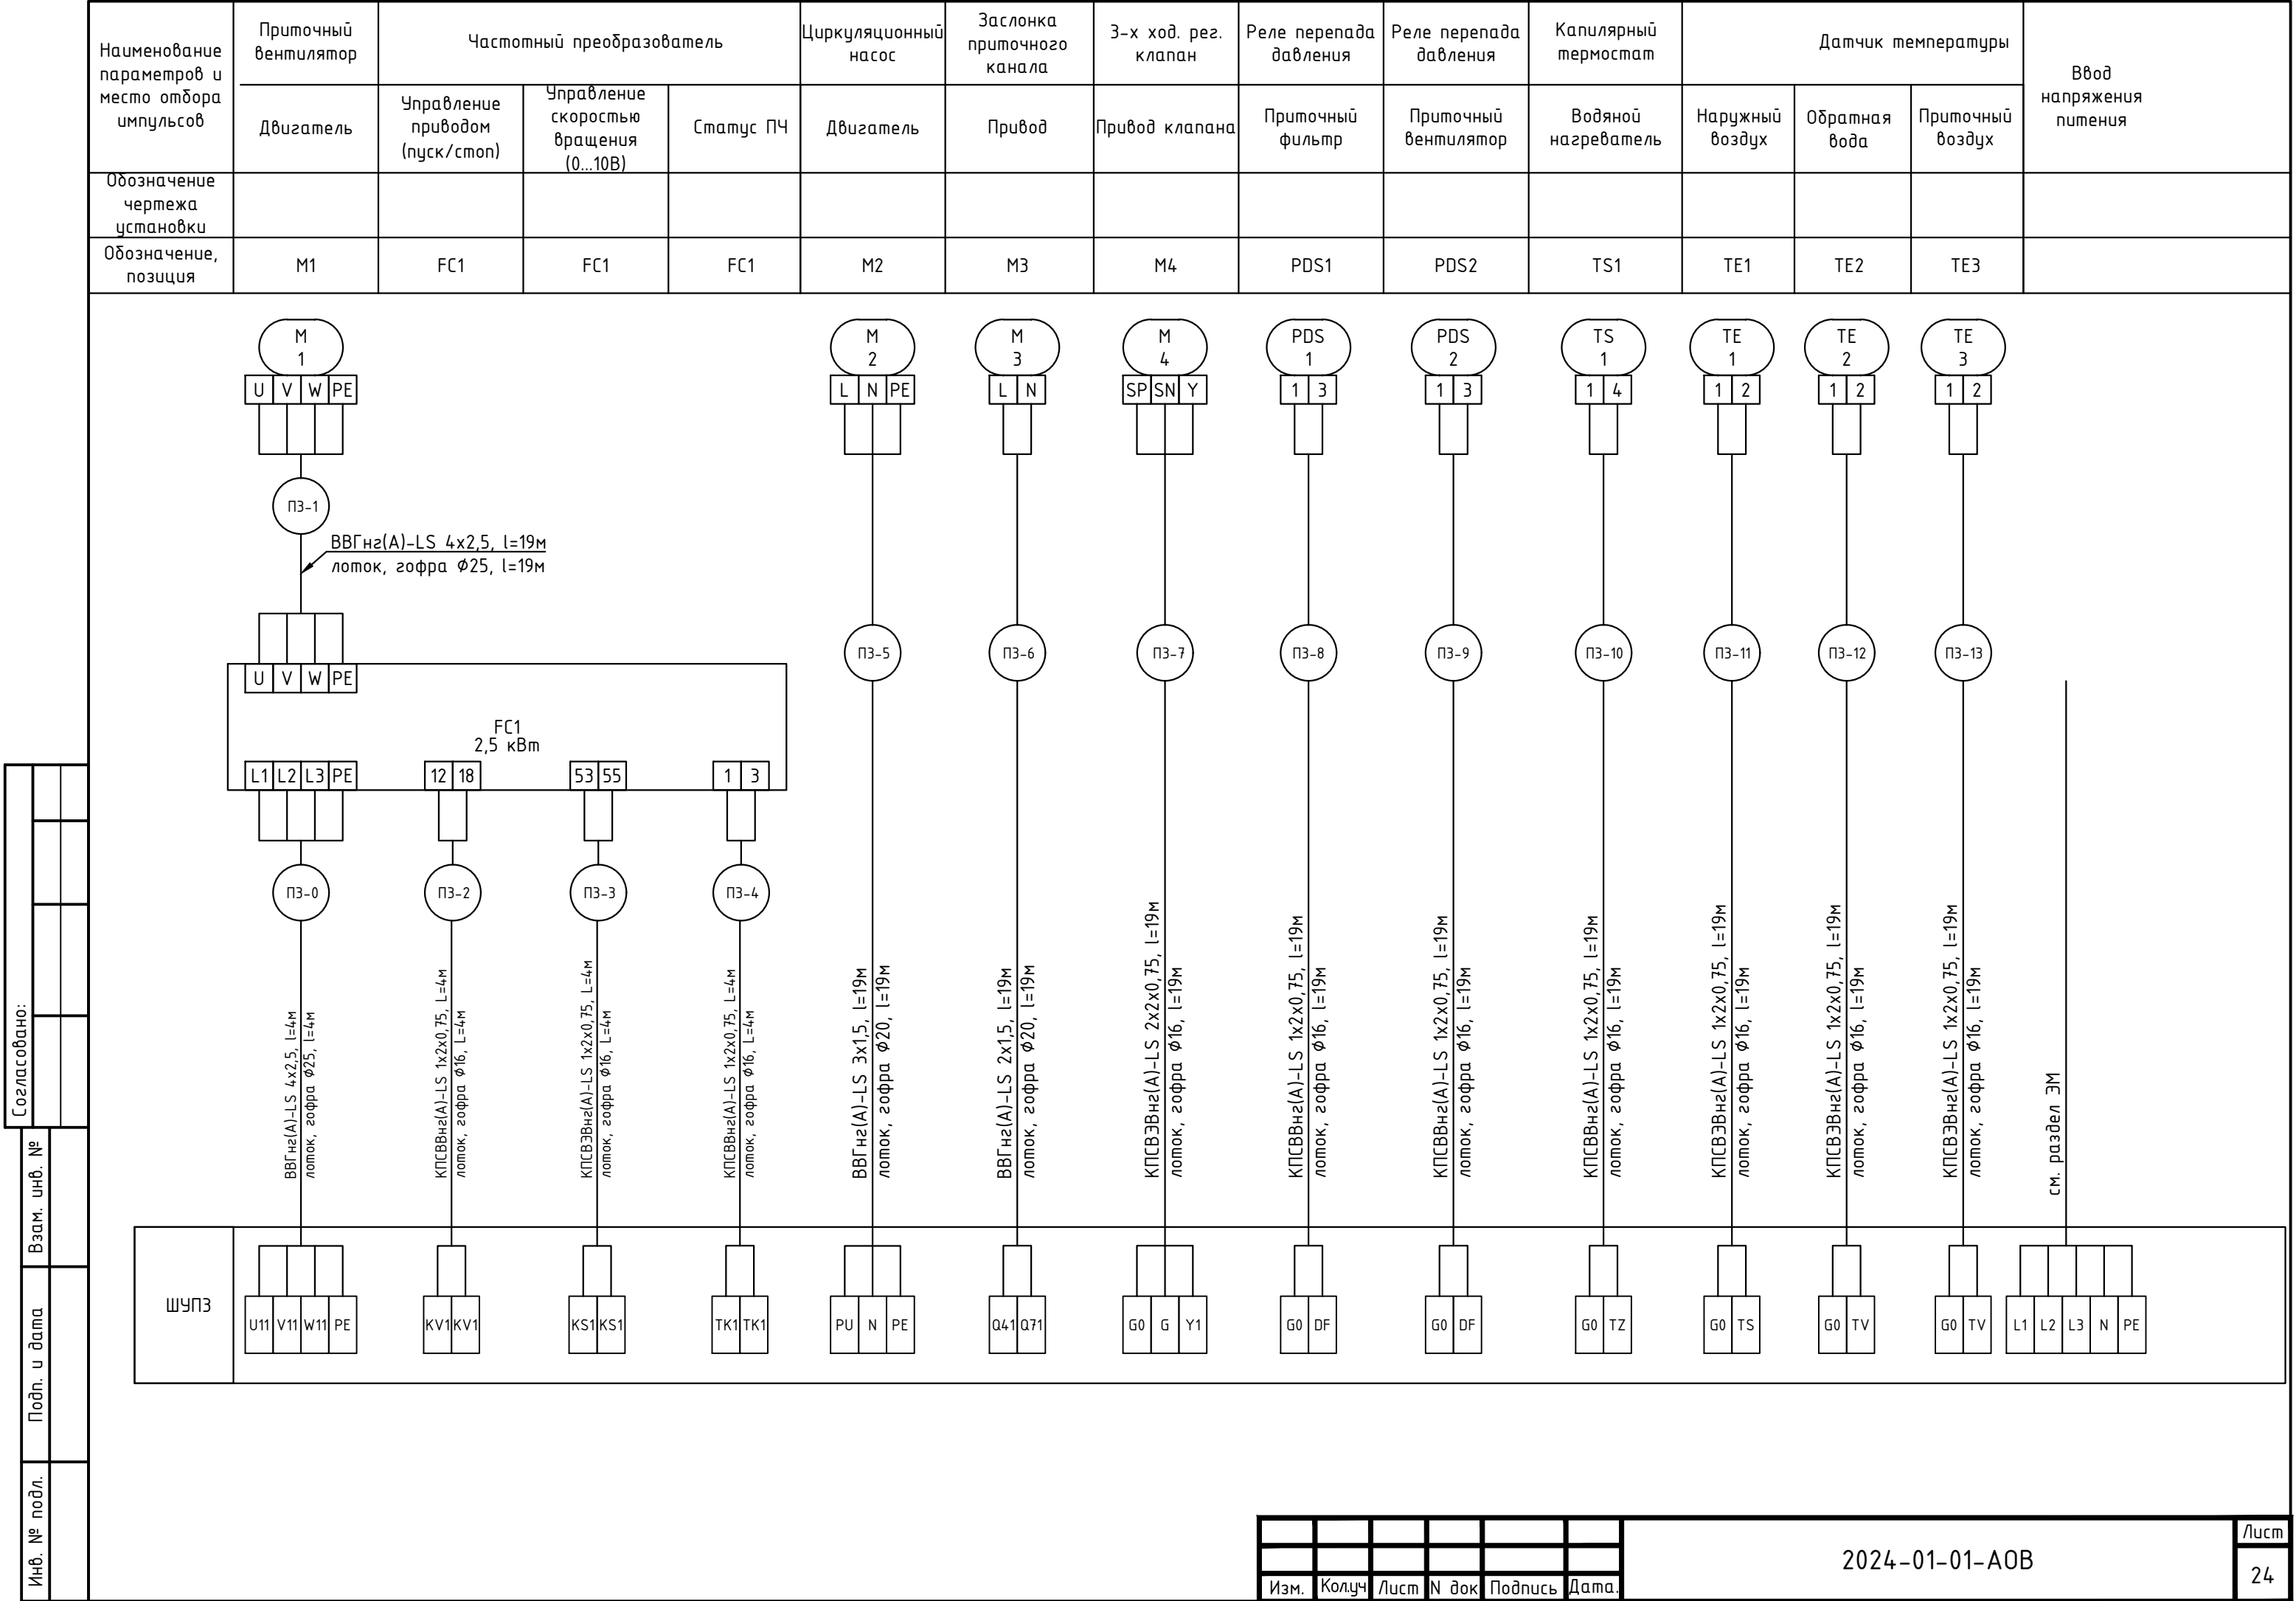

Поз.	Наименование	Кол.	Примечание
M1	Привод приточного вентилятора, 5,5 кВт, 380 В	1	см. раздел 0В
M2	Привод циркуляционного насоса	1	
M3	Привод приточной заслонки	1	
M4	Привод Эхходового клапана	1	
PDS1, PDS2	Реле перепада давления	2	
TS1	Капиллярный термостат	1	
TE1, TE3	Канальный датчик температуры	2	
TE2	Накладной датчик температуры	1	
TE4	Датчик комнатной температуры	1	

Согласовано:

Взам. инв. №

Подп. и дата

Инв. № подл.

Изм.

Кол.уч.

Лист


№ док.

Подпись

Дата

Разраб.

Терентьев



01.25

ГИП

Волхова

01.25

Н. контр

Огарков

01.25

2024-01-01-АОВ

«Спортивный комплекс с бассейном и с универсальным спортивным залом, расположенный на земельном участке с кадастровым номером 61:44:0082615:22608 по адресу: Ростовская область, Октябрьский район, г. Ростов-на Дону, ул. Вавилова, в районе военного городка №140 Ростовской -на-Дону КЗЧ района»

Автоматизация отопления, вентиляции

ШУП4. Схема автоматизации

Стадия

Р

Лист


25

Листов

000 Фирма "Стройкомплекс"

Формат А4


Приборы по месту			1	2	3	4	5	6	7	8	9	10	11	12	13		
ШУП4	Приборы в шкафу																
	Контроллер	AI (4 шт)															
		AO (2 шт)															
		DI (5 шт)															
		DO (4 шт)															
			статус ЧП привода вент. приток (готов к работе/авария)	упр-ие вент. приток (пуск/стоп)	упр-ие частотой вращения (0...10 В)	управление цирк. насосом (пуск/стоп)	управление жалюзи притока (откр./закр.)	перепад давления на фильтре приток (30...500 Па)	перепад давления на вентиляторе приток (30...500 Па)	капиллярный термостат нагревателя (-24°С...+18°С)	упр-ие 3-х ход. рег. клапаном (0...10 В)	температура наружного воздуха (-50°С...+70°С)	темп-ра обратной воды (-20°С...+70°С)	температура приточного воздуха (-50°С...+70°С)	температура в помещении (-50°С...+70°С)	сигнал на запуск ККБ	сигнал аварии ККБ

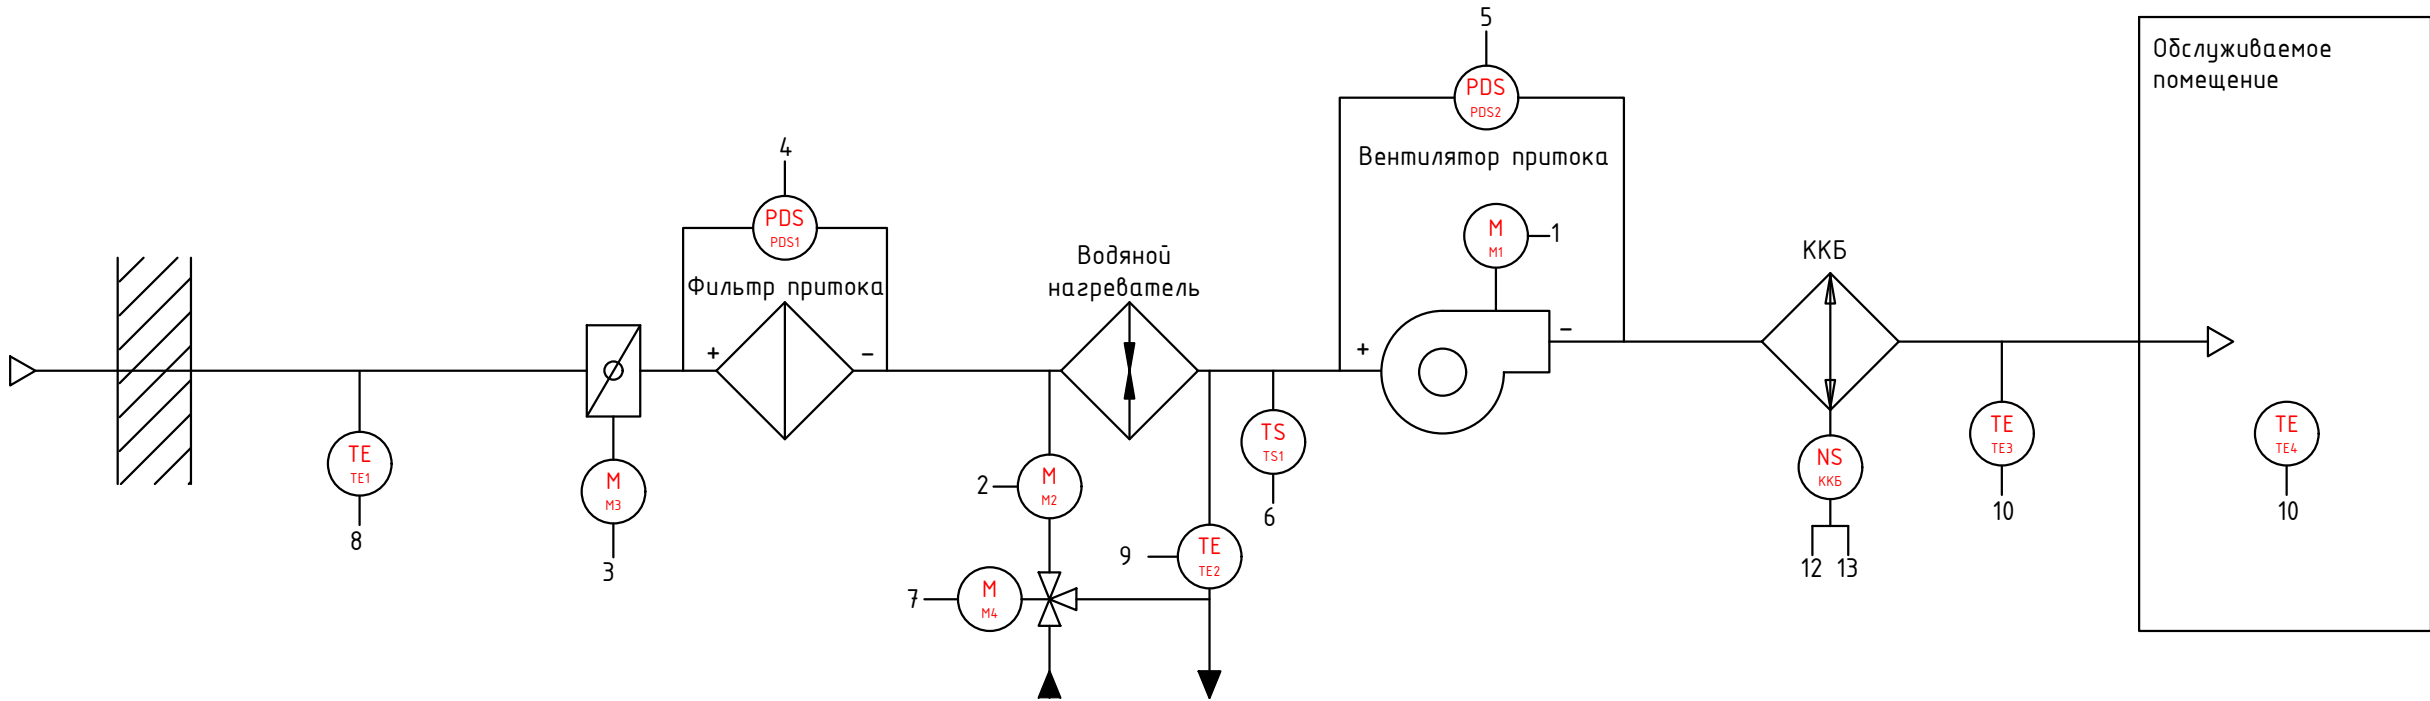


Поз.	Наименование	Кол.	Примечание
	Кабель силовой ВВГнг(А)-LS 4x2,5	33	
	Кабель силовой ВВГнг(А)-LS 3x1,5	29	
	Кабель силовой ВВГнг(А)-LS 2x1,5	29	
	Кабель контрольный КПСВВнг(А)-LS 1x2x0,75	95	
	Кабель контрольный, экранированный КПСВЭВнг(А)-LS 1x2x0,75	91	
	Кабель контрольный, экранированный КПСВЭВнг(А)-LS 2x2x0,75	58	
	Труба гофрированная из ПНД с протяжкой Ø16 мм, ДКС	244	91916
	Труба гофрированная из ПНД с протяжкой Ø20 мм, ДКС	58	91920
	Труба гофрированная из ПНД с протяжкой Ø25 мм, ДКС	33	91925

Согласовано:		
Взам. инв. №		
Подп. и дата		
Инв. № подл.		


1. Длины проводок перед нарезкой уточнить;
2. Схема подготовлена по ГОСТ 21.408-2013, ГОСТ 2.702-2011;
3. Металлические, токоведущие части щитов автоматики должны быть соединены к контуру заземления;
4. Подключение приборов уточнить по эксплуатационным документам при монтаже;
5. Заложен запас 5%, учтены спуски и подъемы;

						2024-01-01-АОВ					
						«Спортивный комплекс с бассейном и с универсальным спортивным залом, расположенный на земельном участке с кадастровым номером 61:44:0082615:22608 по адресу: Ростовская область, Октябрьский район, г. Ростов-на Дону, ул. Вавилова, в районе военного городка №140 Ростовской -на-Дону КЗЧ района»					
Изм.	Кол.уч.	Лист	№ док.	Подпись	Дата	Автоматизация отопления, вентиляции	Стадия	Лист	Листов		
Разраб.		Терентьев			01.25		Р	27			
ГИП		Волхова			01.25						
						ШУП4. Схема соединений внешних проводок	ООО Фирма "Стройкомплекс"				
Н. контр		Огарков			01.25						

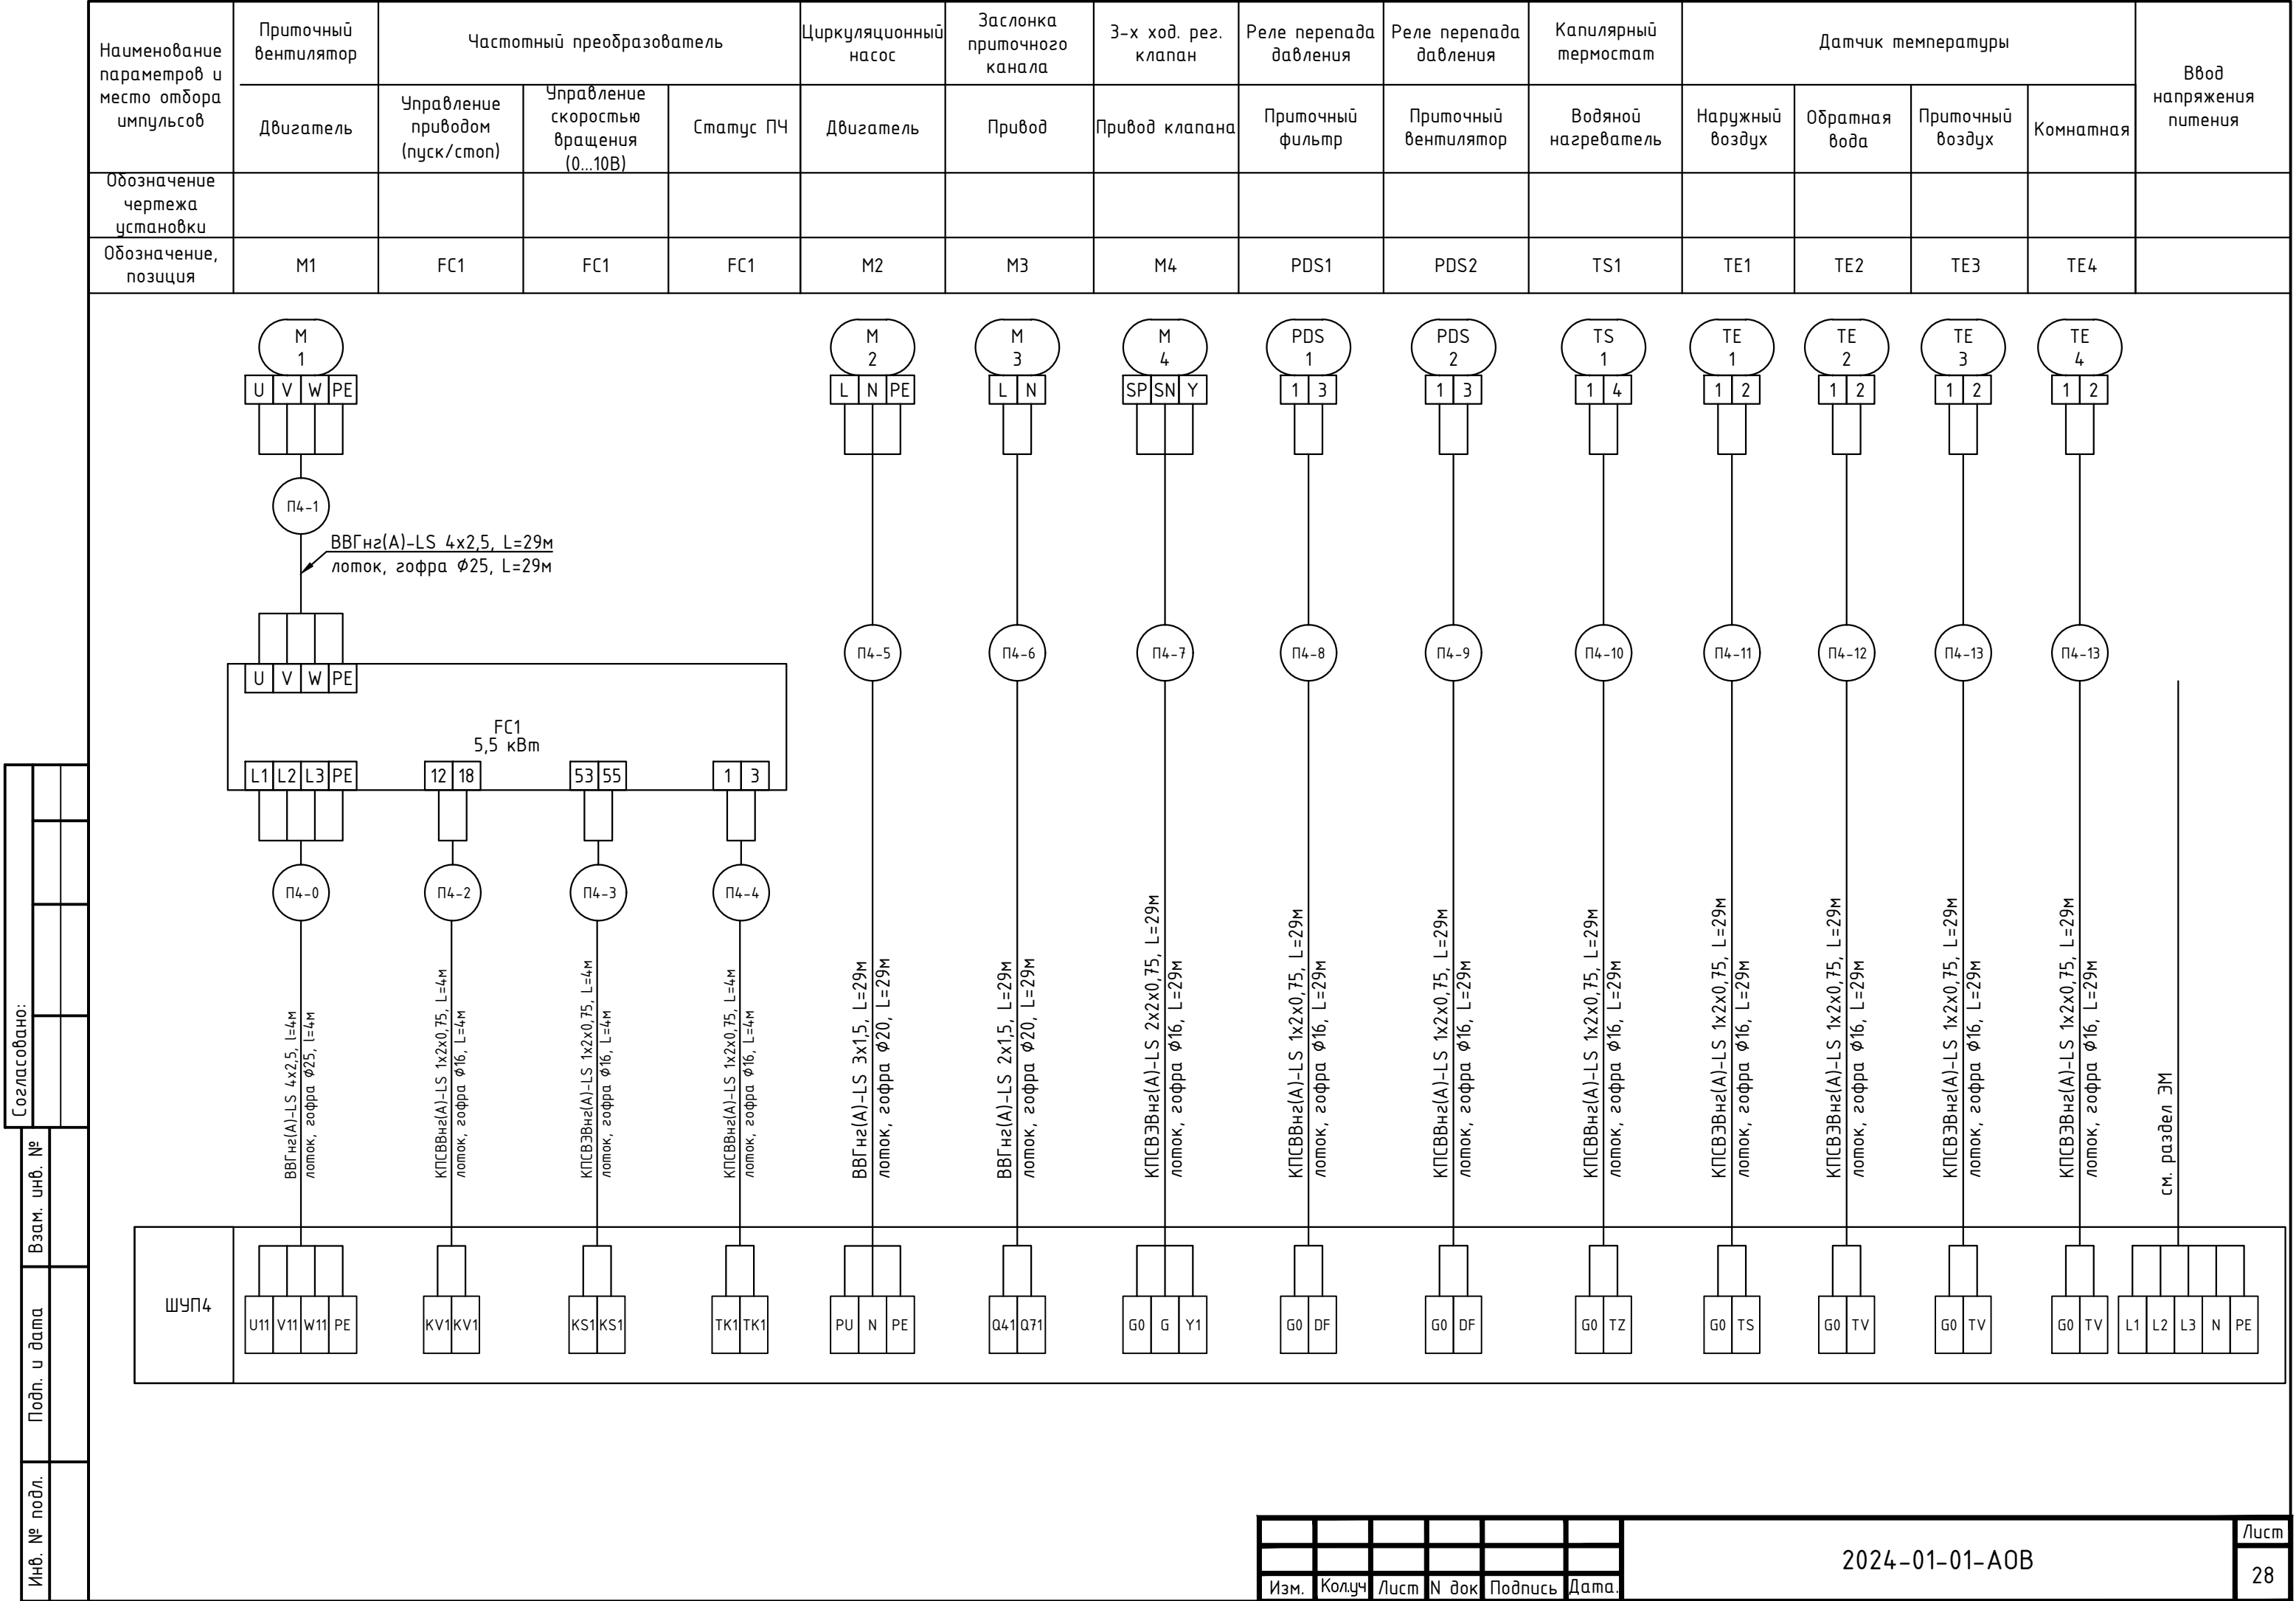

Инв. № подл.	Подп. и дата	Взам. инв. №	Согласовано:			

Наименование параметров и место отбора импульсов	ККБ		
	Управление (пуск/стоп)	Сигнал "Авария"	
Обозначение чертежа установки			
Обозначение, позиция	ККБ		

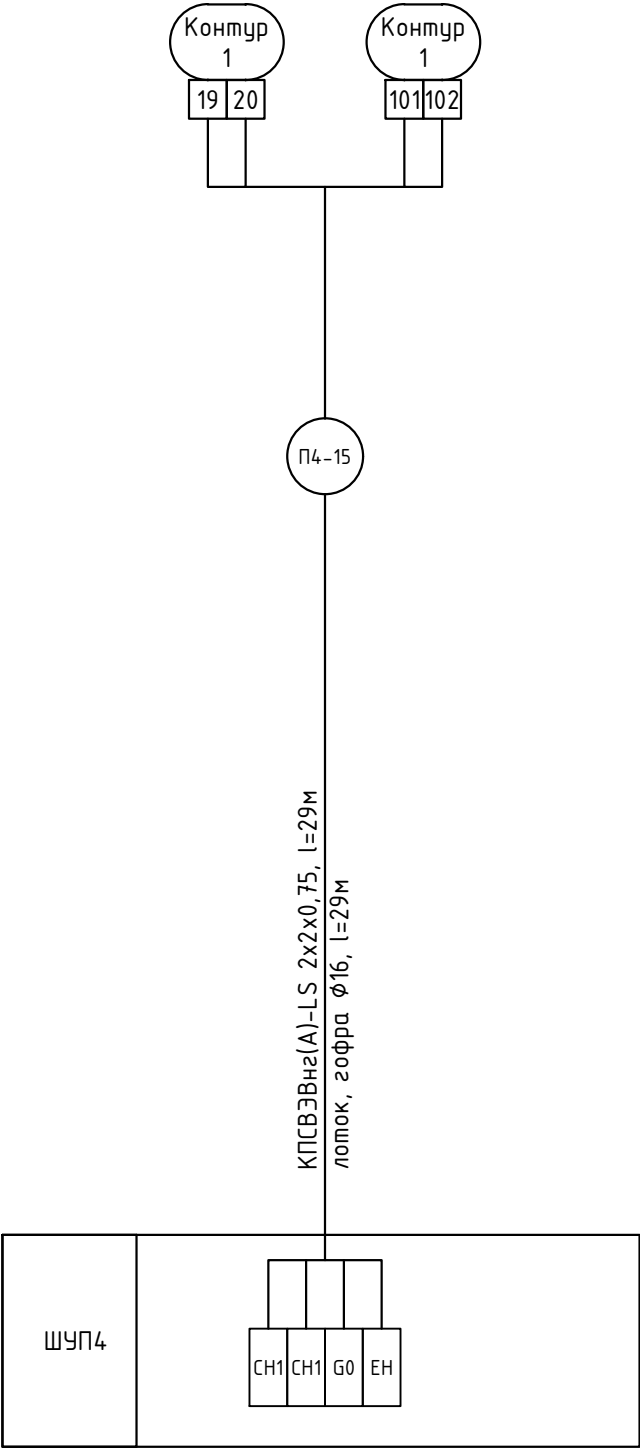


Поз.	Наименование	Кол.	Примечание
M1	Привод приточного вентилятора, 0,75 кВт, 380 В	1	см. раздел 0В
M2	Привод циркуляционного насоса	1	
M3	Привод приточной заслонки	1	
M4	Привод Эхходового клапана	1	
PDS1, PDS2	Реле перепада давления	2	
TS1	Капиллярный термостат	1	
TE1, TE3	Канальный датчик температуры	2	
TE2	Накладной датчик температуры	1	

Согласовано:	


Взам. инв. №	
--------------	--

Подп. и дата	
--------------	--

Инв. № подл.	
--------------	--

						2024-01-01-АОВ			
						«Спортивный комплекс с бассейном и с универсальным спортивным залом, расположенный на земельном участке с кадастровым номером 61:44:0082615:22608 по адресу: Ростовская область, Октябрьский район, г. Ростов-на Дону, ул. Вавилова, в районе военного городка №140 Ростовской -на-Дону КЗЧ района»			
Изм.	Кол.уч.	Лист	№ док.	Подпись	Дата	Автоматизация отопления, вентиляции	Стадия	Лист	Листов
Разраб.		Терентьев			01.25		Р	30	
ГИП		Волхова			01.25				
						ШУП5. Схема автоматизации	ООО Фирма "Стройкомплекс"		
Н. контр		Огарков			01.25				


Приборы по месту														
ШУПС	Приборы в шкафу													
		статус ЧП привода вент. приток (готов к работе/авария)	упр-ие вент. приток (пуск/стоп)	упр-ие частотой вращения (0...10 В)	управление цирк. насосом (пуск/стоп)	управление жалюзи притока (откр./закр.)	перепад давления на фильтре приток (30...500 Па)	перепад давления на вентиляторе приток (30...500 Па)	капиллярный термостат нагревателя (-24°C...+18°C)	упр-ие 3-х ход. рег. клапаном (0...10 В)	температура наружного воздуха (-50°C...+70°C)	темп-ра обратной воды (-20°C...+70°C)	температура приточного воздуха (-50°C...+70°C)	температура в помещении (-50°C...+70°C)
		FC FC1												

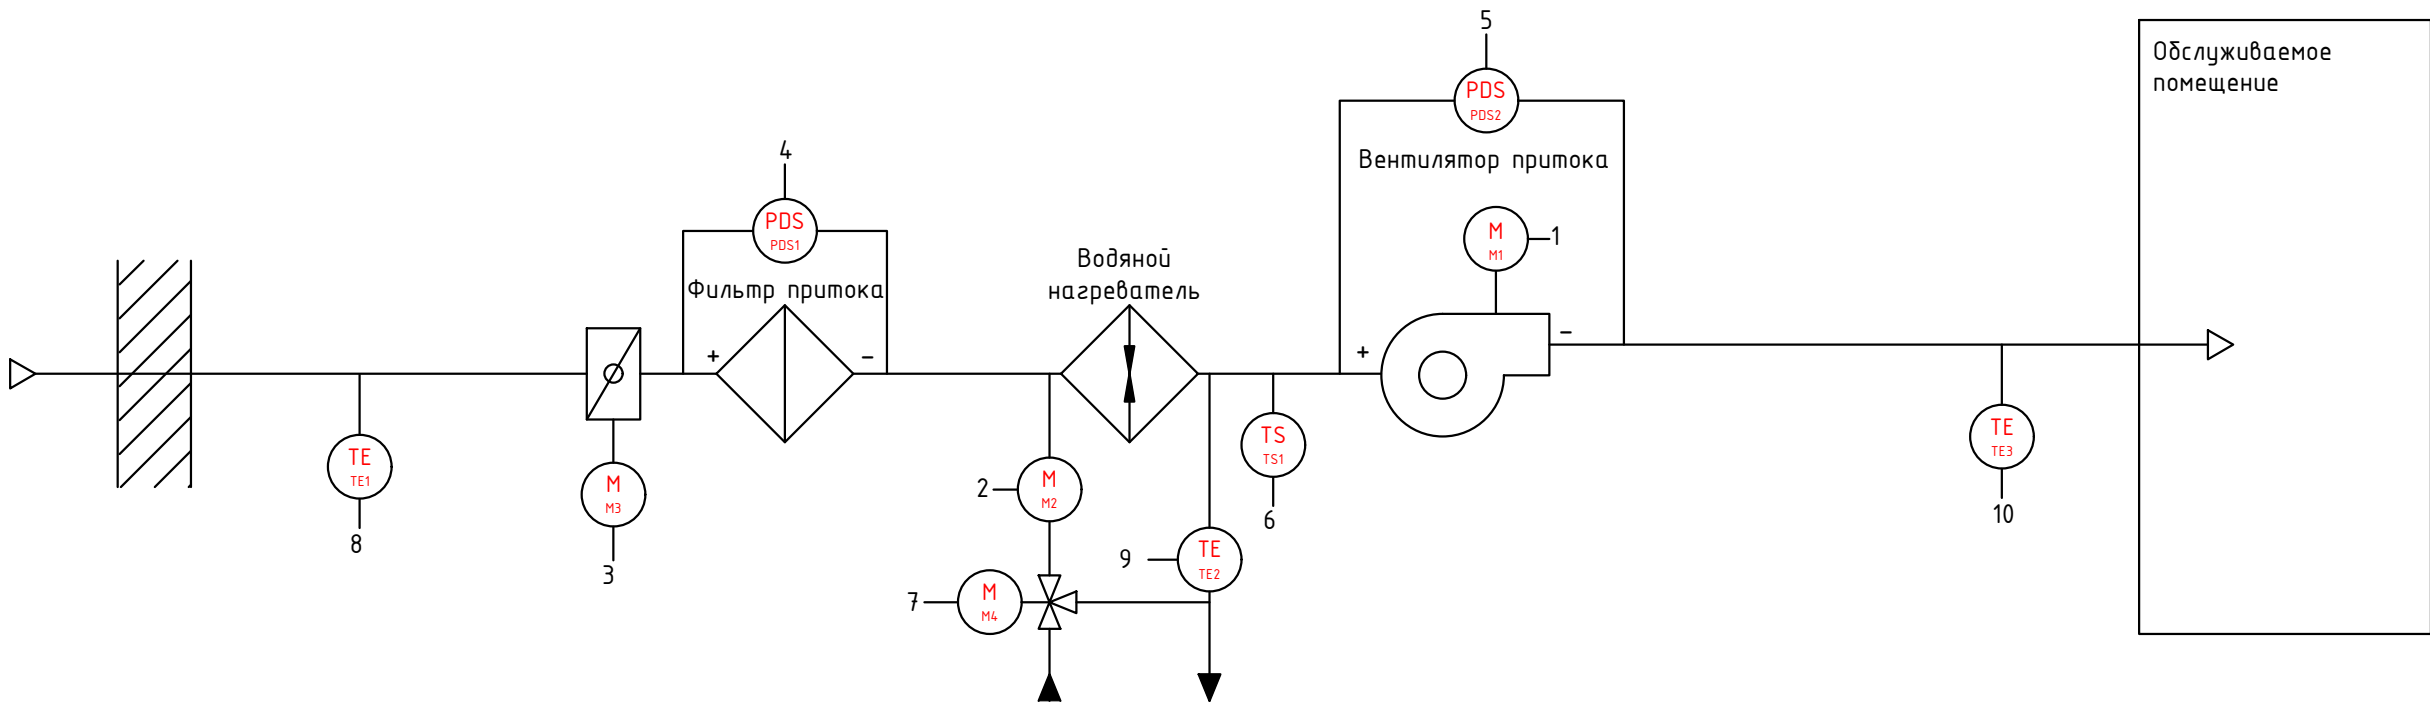

Поз.	Наименование	Кол.	Примечание
	Кабель силовой ВВГнг(А)-LS 4x2,5	23	
	Кабель силовой ВВГнг(А)-LS 3x1,5	19	
	Кабель силовой ВВГнг(А)-LS 2x1,5	19	
	Кабель контрольный КПСВВнг(А)-LS 1x2x0,75	65	
	Кабель контрольный, экранированный КПСВЭВнг(А)-LS 1x2x0,75	42	
	Кабель контрольный, экранированный КПСВЭВнг(А)-LS 2x2x0,75	19	
	Труба гофрированная из ПНД с протяжкой Ø16 мм, ДКС	126	91916
	Труба гофрированная из ПНД с протяжкой Ø20 мм, ДКС	38	91920
	Труба гофрированная из ПНД с протяжкой Ø25 мм, ДКС	23	91925

Согласовано:		
Взам. инв. №		
Подп. и дата		
Инв. № подл.		

1. Длины проводок перед нарезкой уточнить;
2. Схема подготовлена по ГОСТ 21.408-2013, ГОСТ 2.702-2011;
3. Металлические, токоведущие части щитов автоматики должны быть соединены к контуру заземления;
4. Подключение приборов уточнить по эксплуатационным документам при монтаже;
5. Заложен запас 5%, учтены спуски и подъемы;

						2024-01-01-АОВ			
						«Спортивный комплекс с бассейном и с универсальным спортивным залом, расположенный на земельном участке с кадастровым номером 61:44:0082615:22608 по адресу: Ростовская область, Октябрьский район, г. Ростов-на Дону, ул. Вавилова, в районе военного городка №140 Ростовской -на-Дону КЗЧ района»			
Изм.	Кол.уч.	Лист	№ док.	Подпись	Дата	Автоматизация отопления, вентиляции	Стадия	Лист	Листов
Разраб.		Терентьев			01.25		Р	32	
ГИП		Волхова			01.25	ШУП5. Схема соединений внешних проводок	ООО Фирма "Стройкомплекс"		
Н. контр		Огарков			01.25				

Наименование параметров и место отбора импульсов	Приточный вентилятор	Частотный преобразователь			Циркуляционный насос	Заслонка приточного канала	3-х ход. рег. клапан	Реле перепада давления	Реле перепада давления	Капиллярный термостат	Датчик температуры			Ввод напряжения питания
	Двигатель	Управление приводом (пуск/стоп)	Управление скоростью вращения (0...10В)	Статус ПЧ	Двигатель	Привод	Привод клапана	Приточный фильтр	Приточный вентилятор	Водяной нагреватель	Наружный воздух	Обратная вода	Приточный воздух	
	Обозначение чертежа установки													
Обозначение, позиция	M1	FC1	FC1	FC1	M2	M3	M4	PDS1	PDS2	TS1	TE1	TE2	TE3	

M1

U V W PE

П5-1

ВВГнгз(А)-LS 4х2,5, l=19м
лоток, гофра Ø25, l=19м

U V W PE

FC1
0,75 кВт

L1 L2 L3 PE

12 18

53 55

1 3

П5-0

ВВГнгз(А)-LS 4х2,5, l=4м
лоток, гофра Ø25, l=4м

П5-2

КПСВВнгз(А)-LS 1х2х0,75, L=4м
лоток, гофра Ø16, L=4м

П5-3

КПСВВнгз(А)-LS 1х2х0,75, L=4м
лоток, гофра Ø16, L=4м

П5-4

КПСВВнгз(А)-LS 1х2х0,75, L=4м
лоток, гофра Ø16, L=4м

ШУП5

U11 V11 W11 PE

KV1 KV1

KS1 KS1

TK1 TK1

PU N PE

Q41 Q71

G0 G Y1

G0 DF

G0 DF

G0 TZ

G0 TS

G0 TV

G0 TV

L1 L2 L3 N PE

см. раздел ЭМ

M2

L N PE

П5-5

ВВГнгз(А)-LS 3х1,5, l=19м
лоток, гофра Ø20, l=19м

PU N PE

M3

L N

П5-6

ВВГнгз(А)-LS 2х1,5, l=19м
лоток, гофра Ø20, l=19м

Q41 Q71

M4

SP SN Y

П5-7

КПСВВнгз(А)-LS 2х2х0,75, l=19м
лоток, гофра Ø16, l=19м

G0 G Y1

PDS1

1 3

П5-8

КПСВВнгз(А)-LS 1х2х0,75, l=19м
лоток, гофра Ø16, l=19м

G0 DF

PDS2

1 3

П5-9

КПСВВнгз(А)-LS 1х2х0,75, l=19м
лоток, гофра Ø16, l=19м

G0 DF

TS1

1 4

П5-10

КПСВВнгз(А)-LS 1х2х0,75, l=19м
лоток, гофра Ø16, l=19м

G0 TZ

TE1

1 2

П5-11

КПСВВнгз(А)-LS 1х2х0,75, l=19м
лоток, гофра Ø16, l=19м

G0 TS

TE2

1 2

П5-12

КПСВВнгз(А)-LS 1х2х0,75, l=19м
лоток, гофра Ø16, l=19м

G0 TV

TE3

1 2

П5-13

КПСВВнгз(А)-LS 1х2х0,75, l=19м
лоток, гофра Ø16, l=19м

G0 TV

Создано: 2024-01-01

Взам. инв. № 1

Подп. и дата

Инв. № подл.

Изм.

Колуч

Лист

№ док

Подпись

Дата.

2024-01-01-AOB

Лист 33

Согласовано:

Взам. инв. №

Подп. и дата

Инв. № подл.

Изм.

Колуч

Лист

И док

Подпись

Дата.

2024-01-01-A0B

Лист
33

Формат А3


Поз.	Наименование	Кол.	Примечание
M1	Привод приточного вентилятора, 3 кВт, 380 В	1	см. раздел 0В
M2	Привод циркуляционного насоса	1	
M3	Привод приточной заслонки	1	
M4	Привод Эхходового клапана	1	
PDS1, PDS2	Реле перепада давления	2	
TS1	Капиллярный термостат	1	
TE1, TE3	Канальный датчик температуры	2	
TE2	Накладной датчик температуры	1	

Согласовано:	


Взам. инв. №	
--------------	--

Подп. и дата	
--------------	--

Инв. № подл.	
--------------	--

						2024-01-01-АОВ			
						«Спортивный комплекс с бассейном и с универсальным спортивным залом, расположенный на земельном участке с кадастровым номером 61:44:0082615:22608 по адресу: Ростовская область, Октябрьский район, г. Ростов-на Дону, ул. Вавилова, в районе военного городка №140 Ростовской -на-Дону КЗЧ района»			
Изм.	Кол.уч.	Лист	№ док.	Подпись	Дата	Автоматизация отопления, вентиляции	Стадия	Лист	Листов
Разраб.		Терентьев			01.25		Р	34	
ГИП		Волхова			01.25				
						ШУПб. Схема автоматизации	ООО Фирма "Стройкомплекс"		
Н. контр		Огарков			01.25				

Приборы по месту														
ШУП6	Приборы в шкафу													
	Контроллер	AI (4шт)							●	●	●	●		
		AO (2 шт)		●					●					
		DI (5 шт)	●			●	●	●						
		DO (4 шт)	●	●	●									
		статус ЧП привода вент. приток (готов к работе/авария)	упр-ие вент. приток (пуск/стоп)	упр-ие частотой вращения (0...10 В)	управление цирк. насосом (пуск/стоп)	управление жалюзи притока (откр./закр.)	перепад давления на фильтре приток (30...500 Па)	перепад давления на вентиляторе приток (30...500 Па)	капиллярный термостат нагревателя (-24°C...+18°C)	упр-ие 3-х ход. рег. клапаном (0...10 В)	температура наружного воздуха (-50°C...+70°C)	темп-ра обратной воды (-20°C...+70°C)	температура приточного воздуха (-50°C...+70°C)	температура в помещении (-50°C...+70°C)

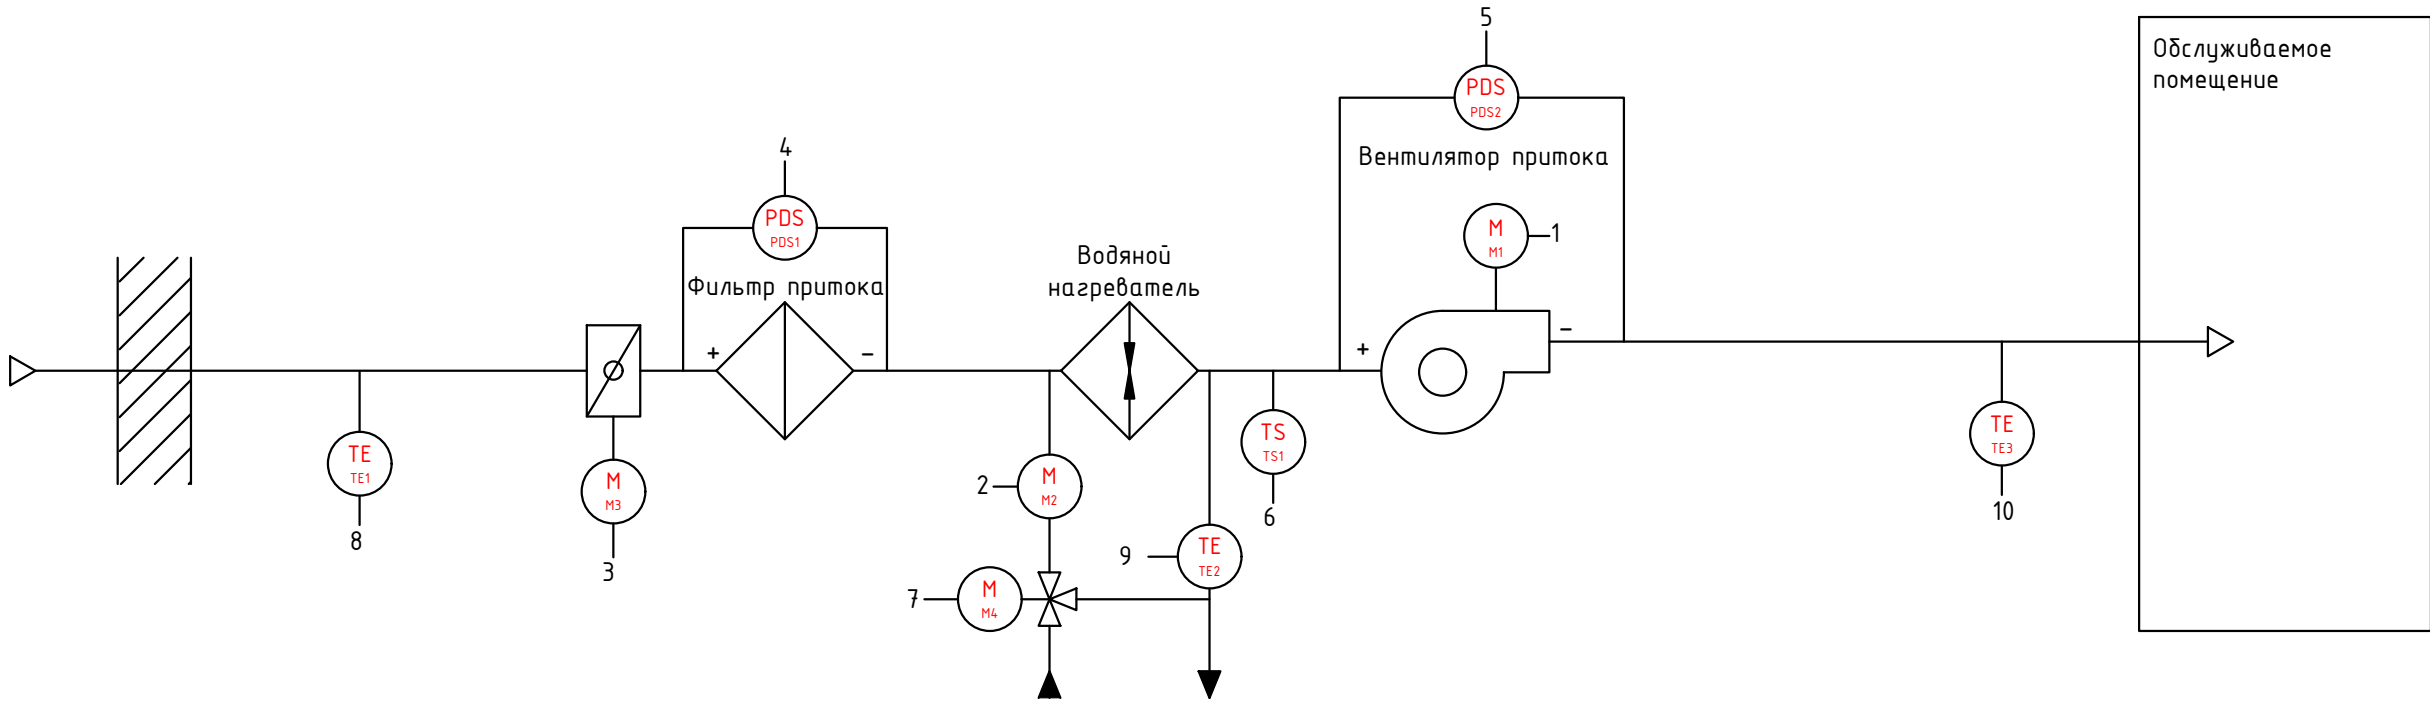

Поз.	Наименование	Кол.	Примечание
	Кабель силовой ВВГнг(А)-LS 4x2,5	23	
	Кабель силовой ВВГнг(А)-LS 3x1,5	19	
	Кабель силовой ВВГнг(А)-LS 2x1,5	19	
	Кабель контрольный КПСВВнг(А)-LS 1x2x0,75	65	
	Кабель контрольный, экранированный КПСВЭВнг(А)-LS 1x2x0,75	42	
	Кабель контрольный, экранированный КПСВЭВнг(А)-LS 2x2x0,75	19	
	Труба гофрированная из ПНД с протяжкой Ø16 мм, ДКС	126	91916
	Труба гофрированная из ПНД с протяжкой Ø20 мм, ДКС	38	91920
	Труба гофрированная из ПНД с протяжкой Ø25 мм, ДКС	23	91925


Согласовано:		


Взам. инв. №	
--------------	--

Подп. и дата	
--------------	--

Инв. № подл.	
--------------	--

- Длины проводок перед нарезкой уточнить;
- Схема подготовлена по ГОСТ 21.408-2013, ГОСТ 2.702-2011;
- Металлические, токоведущие части щитов автоматики должны быть соединены к контуру заземления;
- Подключение приборов уточнить по эксплуатационным документам при монтаже;
- Заложен запас 5%, учтены спуски и подъемы;

						2024-01-01-АОВ			
						«Спортивный комплекс с бассейном и с универсальным спортивным залом, расположенный на земельном участке с кадастровым номером 61:44:0082615:22608 по адресу: Ростовская область, Октябрьский район, г. Ростов-на Дону, ул. Вавилова, в районе военного городка №140 Ростовской -на-Дону КЗЧ района»			
Изм.	Кол.уч.	Лист	№ док.	Подпись	Дата	Автоматизация отопления, вентиляции	Стадия	Лист	Листов
Разраб.		Терентьев			01.25		Р	36	
ГИП		Волхова			01.25				
Н. контр		Огарков			01.25	ШУП6. Схема соединений внешних проводок	ООО Фирма "Стройкомплекс"		

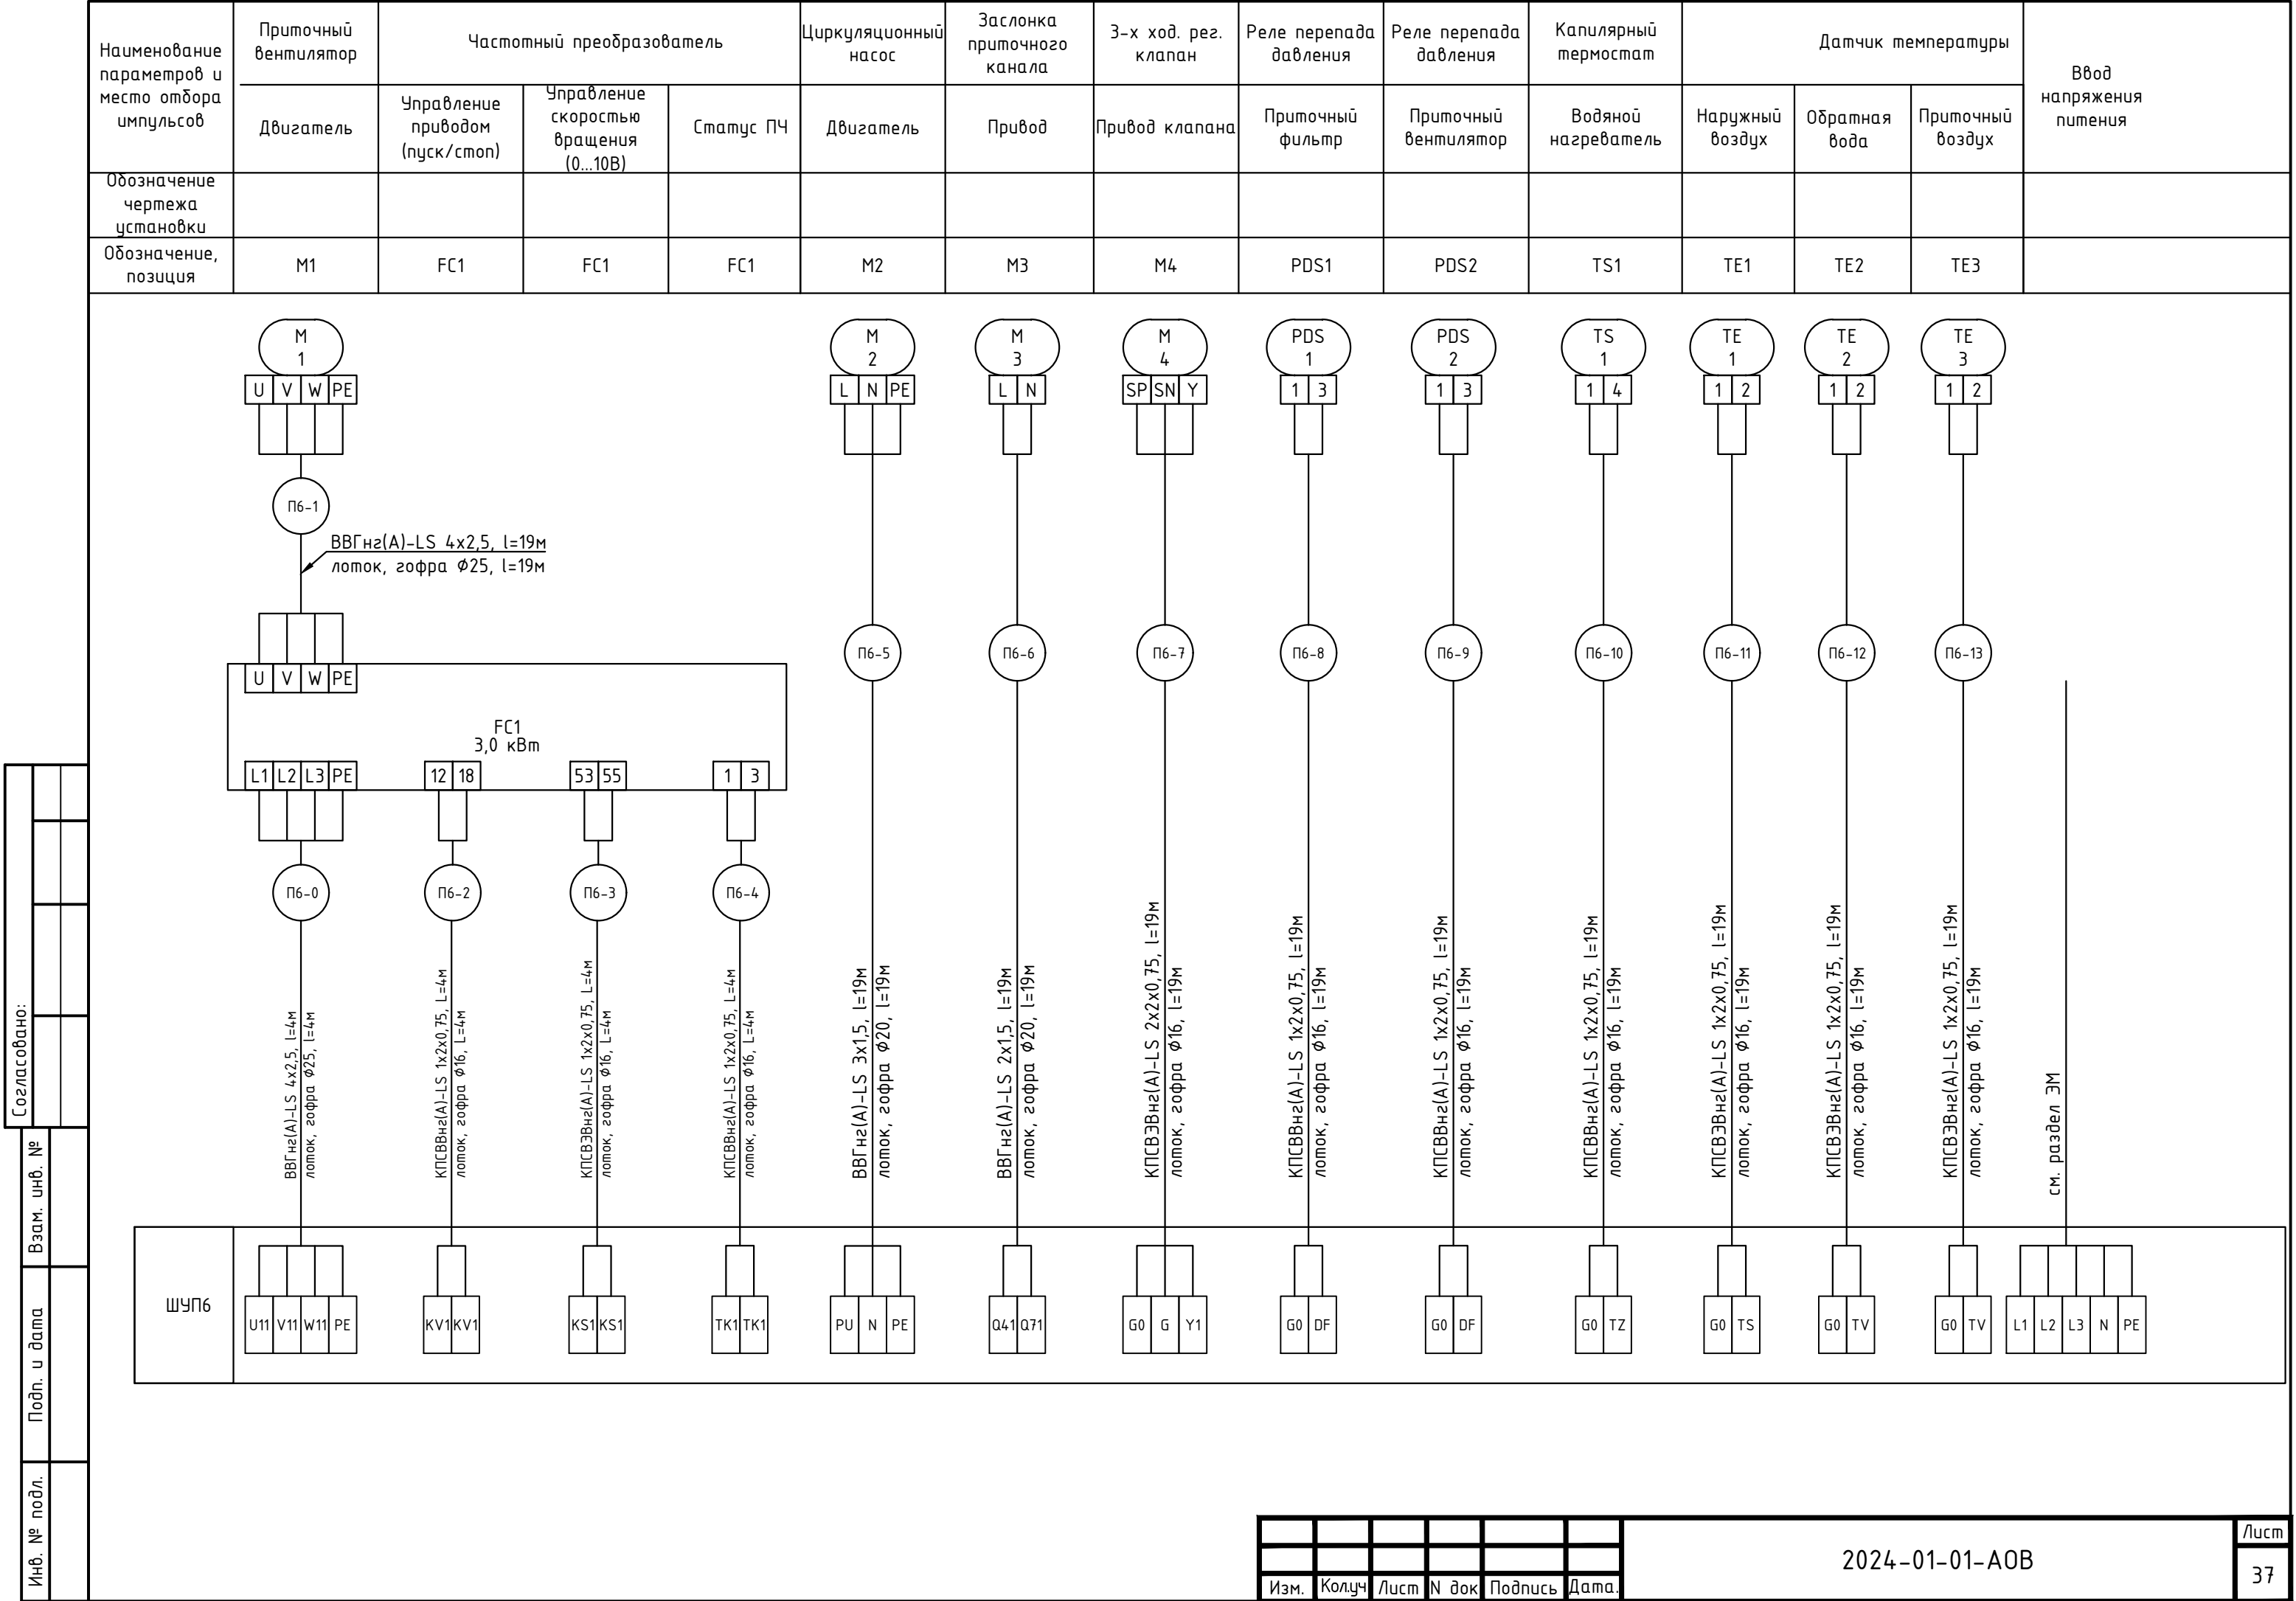


Поз.	Наименование	Кол.	Примечание
M1	Привод приточного вентилятора, 0,75 кВт, 380 В	1	см. раздел 0В
M2	Привод циркуляционного насоса	1	
M3	Привод приточной заслонки	1	
M4	Привод Эхходового клапана	1	
PDS1, PDS2	Реле перепада давления	2	
TS1	Капиллярный термостат	1	
TE1, TE3	Канальный датчик температуры	2	
TE2	Накладной датчик температуры	1	

Согласовано:	


Взам. инв. №	
--------------	--

Подп. и дата	
--------------	--

Инв. № подл.	
--------------	--

						2024-01-01-АОВ			
						«Спортивный комплекс с бассейном и с универсальным спортивным залом, расположенный на земельном участке с кадастровым номером 61:44:0082615:22608 по адресу: Ростовская область, Октябрьский район, г. Ростов-на Дону, ул. Вавилова, в районе военного городка №140 Ростовской -на-Дону КЗЧ района»			
Изм.	Кол.уч.	Лист	№ док.	Подпись	Дата	Автоматизация отопления, вентиляции	Стадия	Лист	Листов
Разраб.		Терентьев			01.25		Р	38	
ГИП		Волхова			01.25				
						ШУП7. Схема автоматизации	ООО Фирма "Стройкомплекс"		
Н. контр		Огарков			01.25				


Приборы по месту													
ШУП7	Приборы в шкафу												
	Контроллер	AI (4 шт)											
		AO (2 шт)											
		DI (5 шт)											
		DO (4 шт)											
		<div><div>FC</div><div>FC1</div></div>											
		<div><div>статус ЧП привода вент. приток (готов к работе/авария)</div><div>упр-ие вент. приток (пуск/стоп)</div><div>упр-ие частотой вращения (0...10 В)</div><div>управление цирк. насосом (пуск/стоп)</div><div>управление жалюзи притока (откр./закр.)</div><div>перепад давления на фильтре приток (30...500 Па)</div><div>перепад давления на вентиляторе приток (30...500 Па)</div><div>капиллярный термостат нагревателя (-24°C...+18°C)</div><div>упр-ие 3-х ход. рег. клапаном (0...10 В)</div><div>температура наружного воздуха (-50°C...+70°C)</div><div>темпер-ра обратной воды (-20°C...+70°C)</div><div>температура приточного воздуха (-50°C...+70°C)</div><div>температура в помещении (-50°C...+70°C)</div></div>											

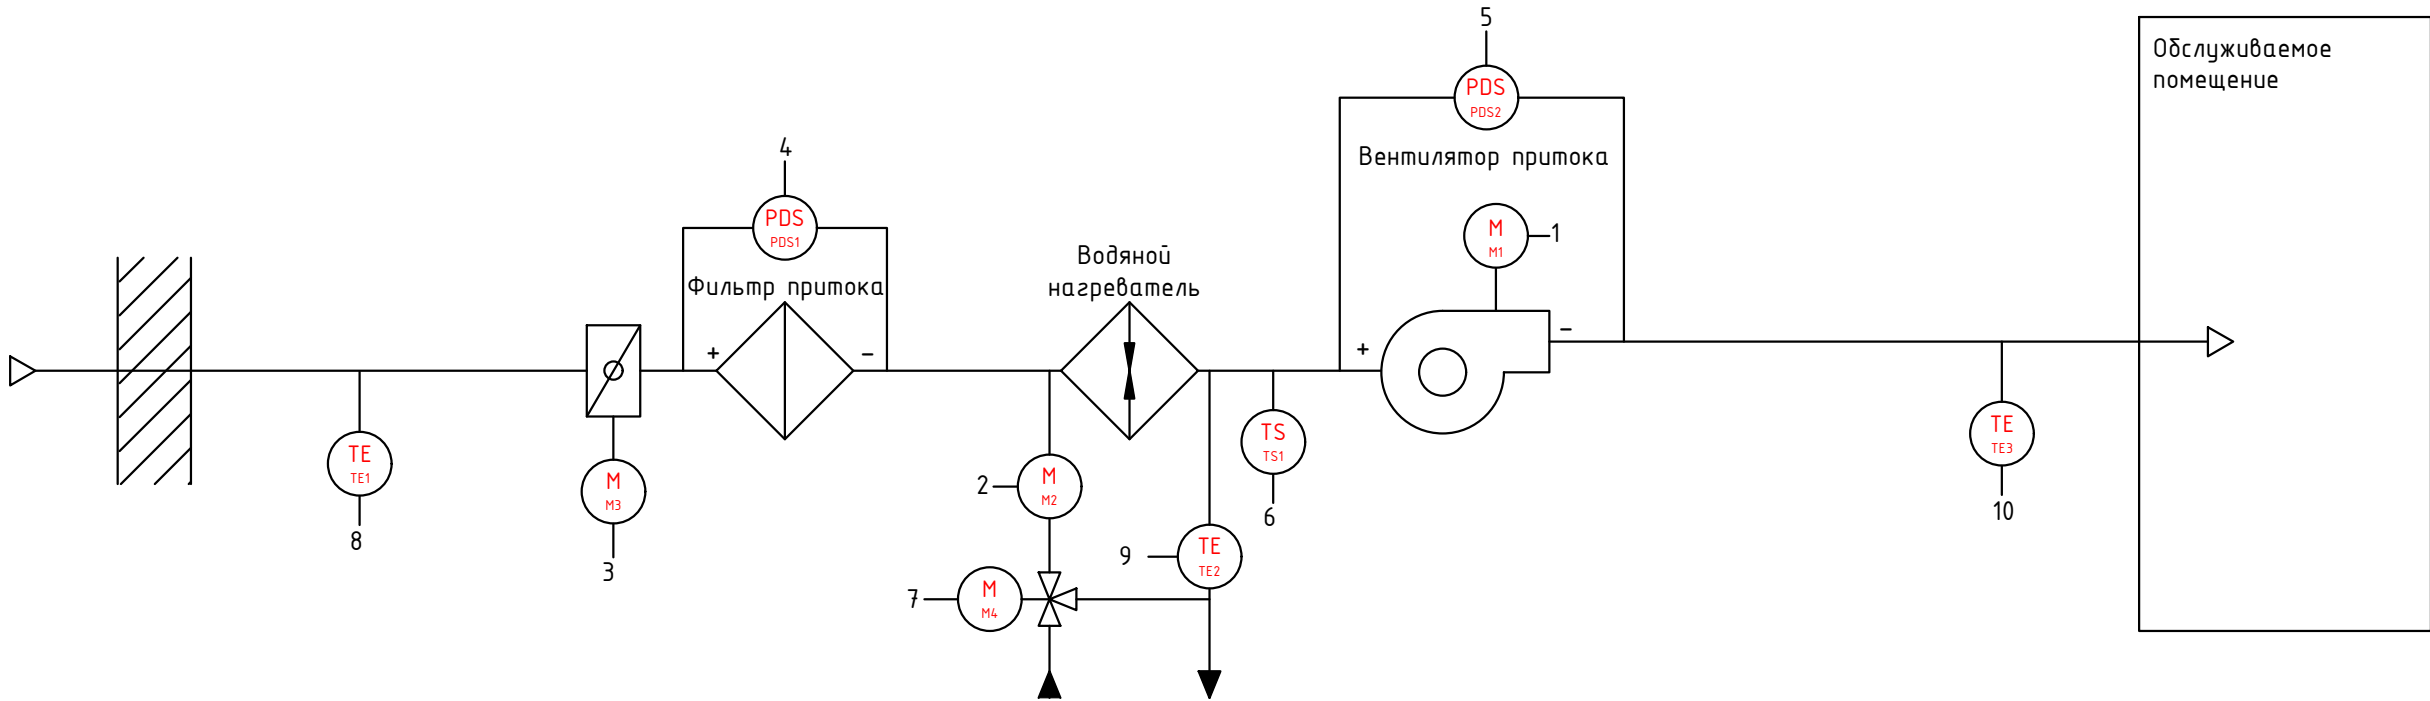


Поз.	Наименование	Кол.	Примечание
	Кабель силовой ВВГнг(А)-LS 4x2,5	43	
	Кабель силовой ВВГнг(А)-LS 3x1,5	39	
	Кабель силовой ВВГнг(А)-LS 2x1,5	39	
	Кабель контрольный КПСВВнг(А)-LS 1x2x0,75	125	
	Кабель контрольный, экранированный КПСВЭВнг(А)-LS 1x2x0,75	82	
	Кабель контрольный, экранированный КПСВЭВнг(А)-LS 2x2x0,75	39	
	Труба гофрированная из ПНД с протяжкой Ø16 мм, ДКС	246	91916
	Труба гофрированная из ПНД с протяжкой Ø20 мм, ДКС	78	91920
	Труба гофрированная из ПНД с протяжкой Ø25 мм, ДКС	43	91925

Согласовано:		
Взам. инв. №		
Подп. и дата		
Инв. № подл.		

1. Длины проводок перед нарезкой уточнить;
2. Схема подготовлена по ГОСТ 21.408-2013, ГОСТ 2.702-2011;
3. Металлические, токоведущие части щитов автоматики должны быть соединены к контуру заземления;
4. Подключение приборов уточнить по эксплуатационным документам при монтаже;
5. Заложен запас 5%, учтены спуски и подъемы;

						2024-01-01-АОВ				
						«Спортивный комплекс с бассейном и с универсальным спортивным залом, расположенный на земельном участке с кадастровым номером 61:44:0082615:22608 по адресу: Ростовская область, Октябрьский район, г. Ростов-на Дону, ул. Вавилова, в районе военного городка №140 Ростовской -на-Дону КЗЧ района»				
Изм.	Кол.уч.	Лист	№ док.	Подпись	Дата	Автоматизация отопления, вентиляции		Стадия	Лист	Листов
Разраб.		Терентьев			01.25			Р	40	
ГИП		Волхова			01.25	ШУП7. Схема соединений внешних проводок		ООО Фирма "Стройкомплекс"		
Н. контр		Огарков			01.25					

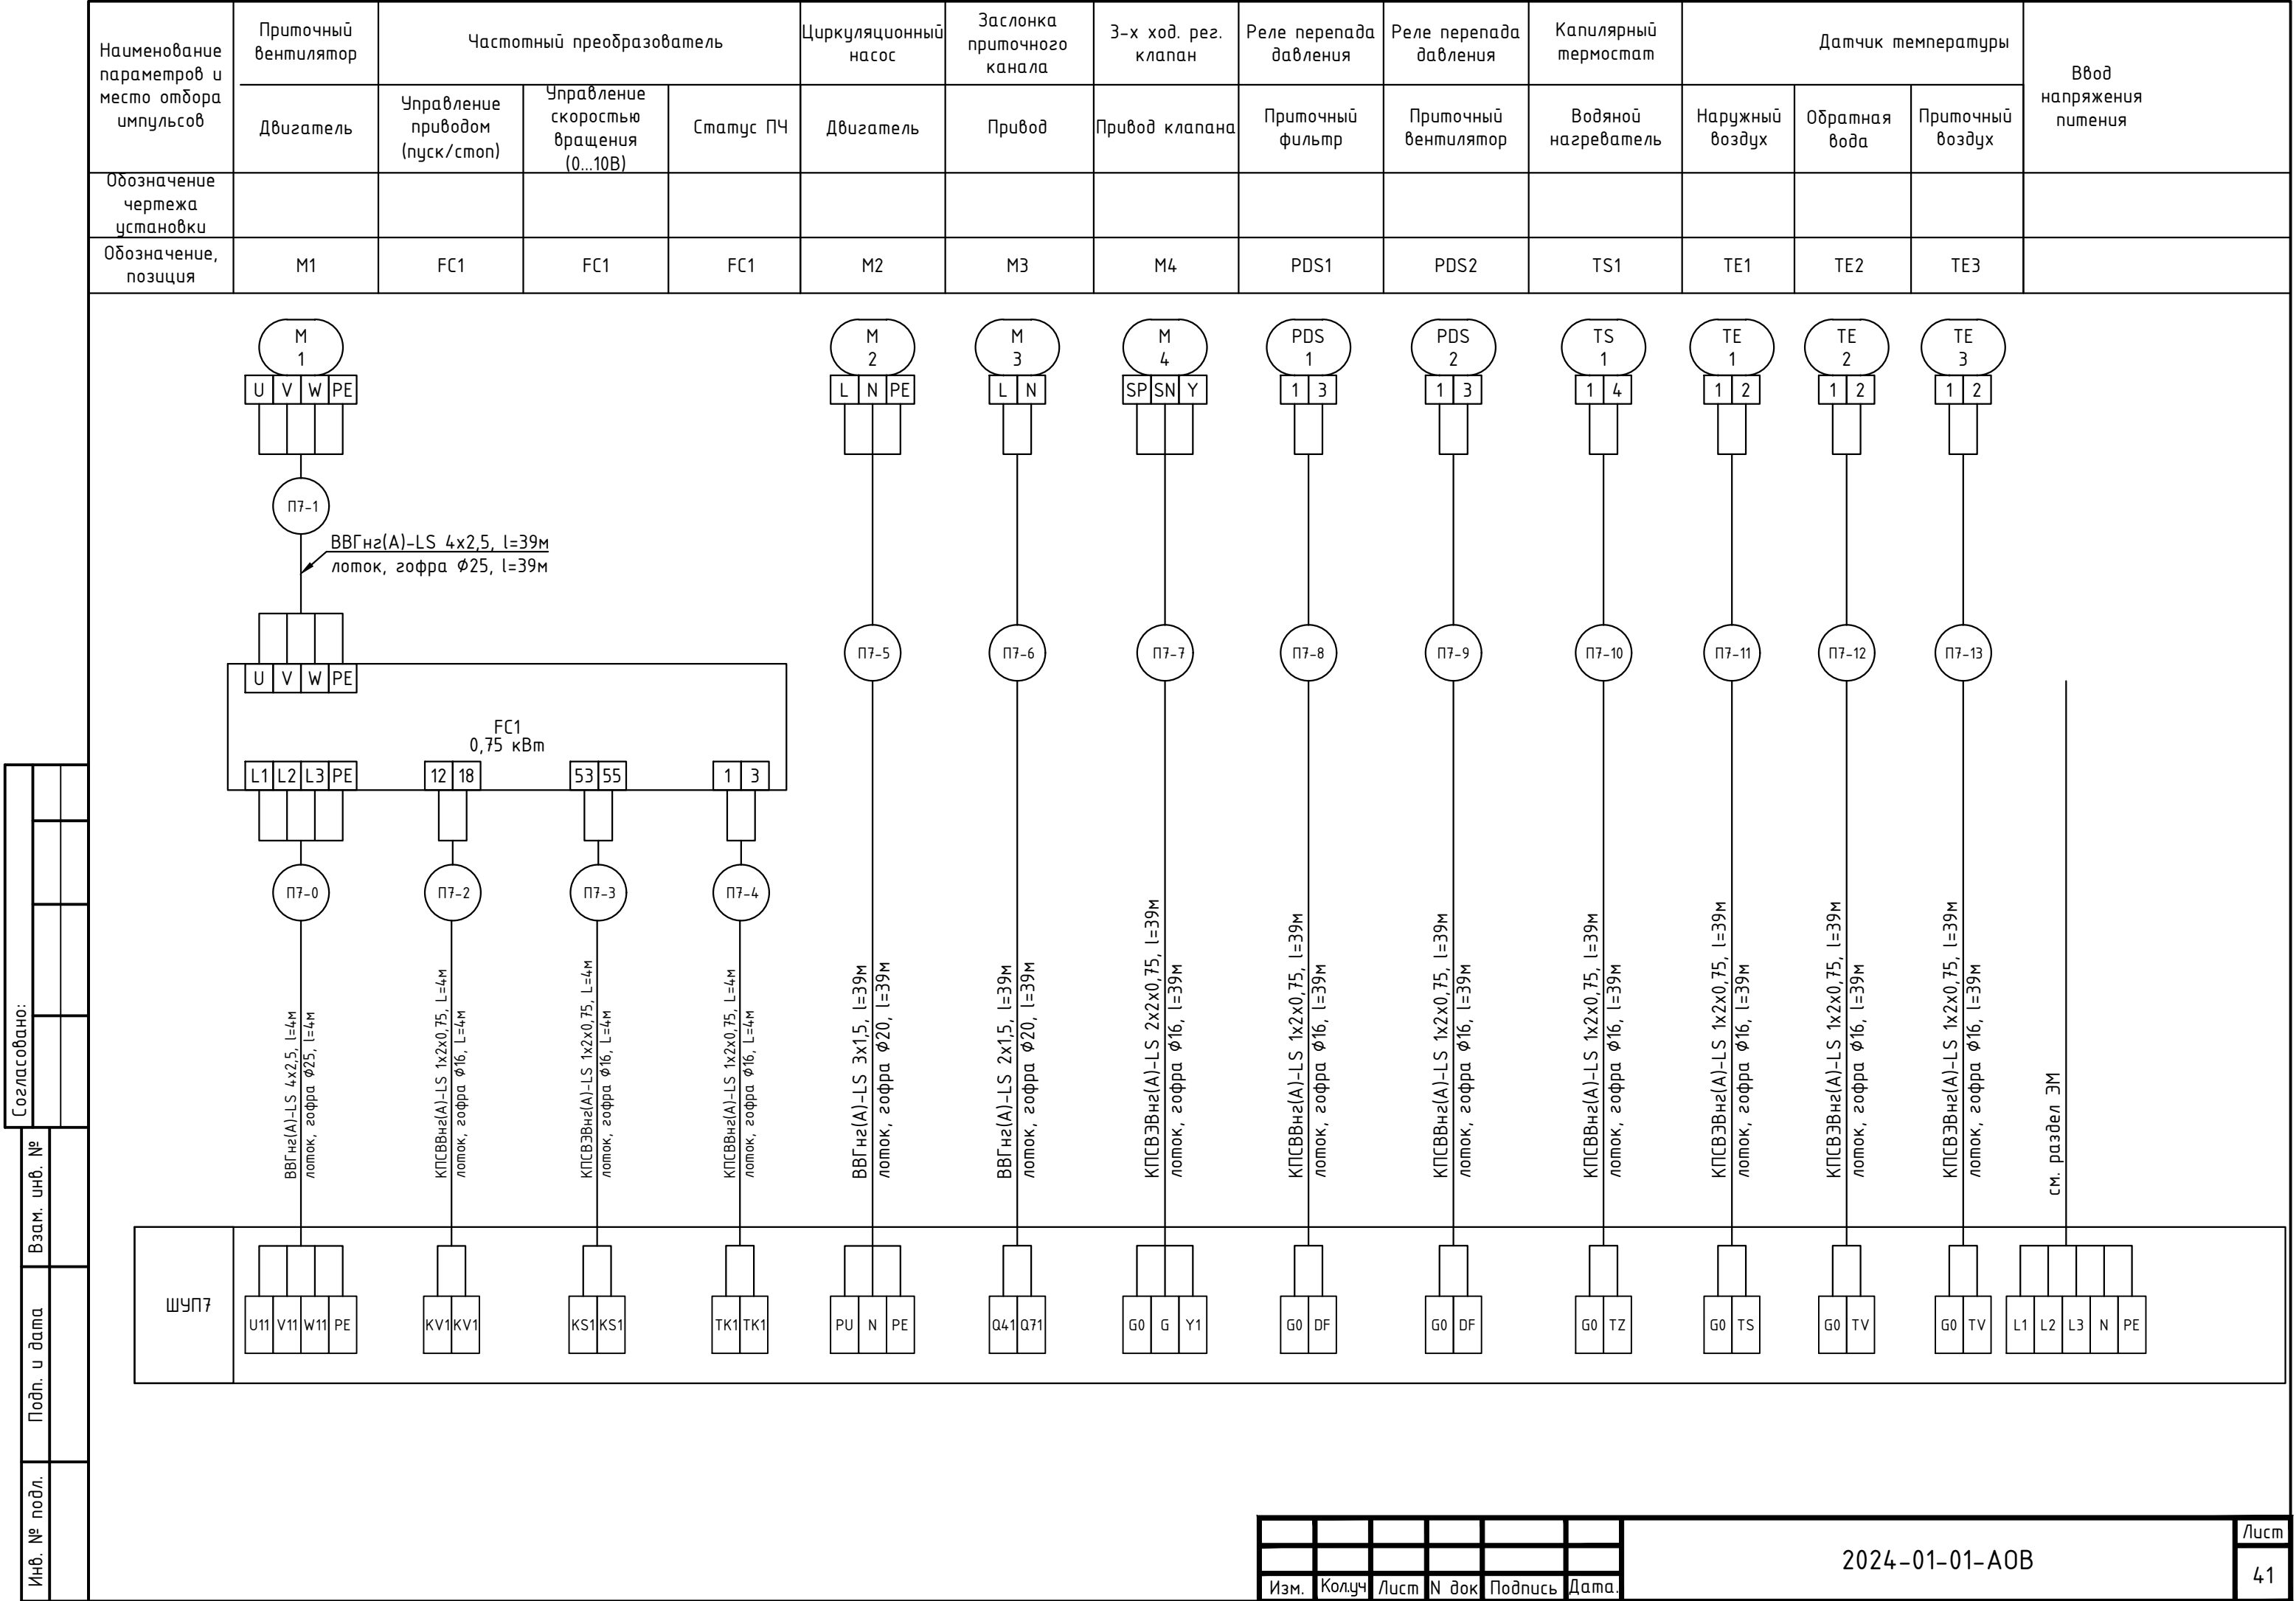

Инв. № подл.	Подп. и дата	Взам. инв. №	Согласовано:	


Поз.	Наименование	Кол.	Примечание
M1	Привод приточного вентилятора, 2,5 кВт, 380 В	1	см. раздел 0В
M2	Привод циркуляционного насоса	1	
M3	Привод приточной заслонки	1	
M4	Привод Эхходового клапана	1	
PDS1, PDS2	Реле перепада давления	2	
TS1	Капиллярный термостат	1	
TE1, TE3	Канальный датчик температуры	2	
TE2	Накладной датчик температуры	1	

Согласовано:	


Взам. инв. №	
--------------	--

Подп. и дата	
--------------	--

Инв. № подл.	
--------------	--

						2024-01-01-АОВ			
						«Спортивный комплекс с бассейном и с универсальным спортивным залом, расположенный на земельном участке с кадастровым номером 61:44:0082615:22608 по адресу: Ростовская область, Октябрьский район, г. Ростов-на Дону, ул. Вавилова, в районе военного городка №140 Ростовской -на-Дону КЗЧ района»			
Изм.	Кол.уч.	Лист	№ док.	Подпись	Дата	Автоматизация отопления, вентиляции	Стадия	Лист	Листов
Разраб.		Терентьев			01.25		Р	42	
ГИП		Волхова			01.25				
						ШУП8. Схема автоматизации	ООО Фирма "Стройкомплекс"		
Н. контр		Огарков			01.25				


Приборы по месту														
ШУП8	Приборы в шкафу													
	Контроллер	AI (4 шт)							●	●	●	●		
		AO (2 шт)		●					●					
		DI (5 шт)	●			●	●	●						
		DO (4 шт)	●	●	●									
		статус ЧП привода вент. приток (готов к работе/авария)	упр-ие вент. приток (пуск/стоп)	упр-ие частотой вращения (0...10 В)	управление цирк. насосом (пуск/стоп)	управление жалюзи притока (откр./закр.)	перепад давления на фильтре приток (30...500 Па)	перепад давления на вентиляторе приток (30...500 Па)	капиллярный термостат нагревателя (-24°C...+18°C)	упр-ие 3-х ход. рег. клапаном (0...10 В)	температура наружного воздуха (-50°C...+70°C)	темп-ра обратной воды (-20°C...+70°C)	температура приточного воздуха (-50°C...+70°C)	температура в помещении (-50°C...+70°C)

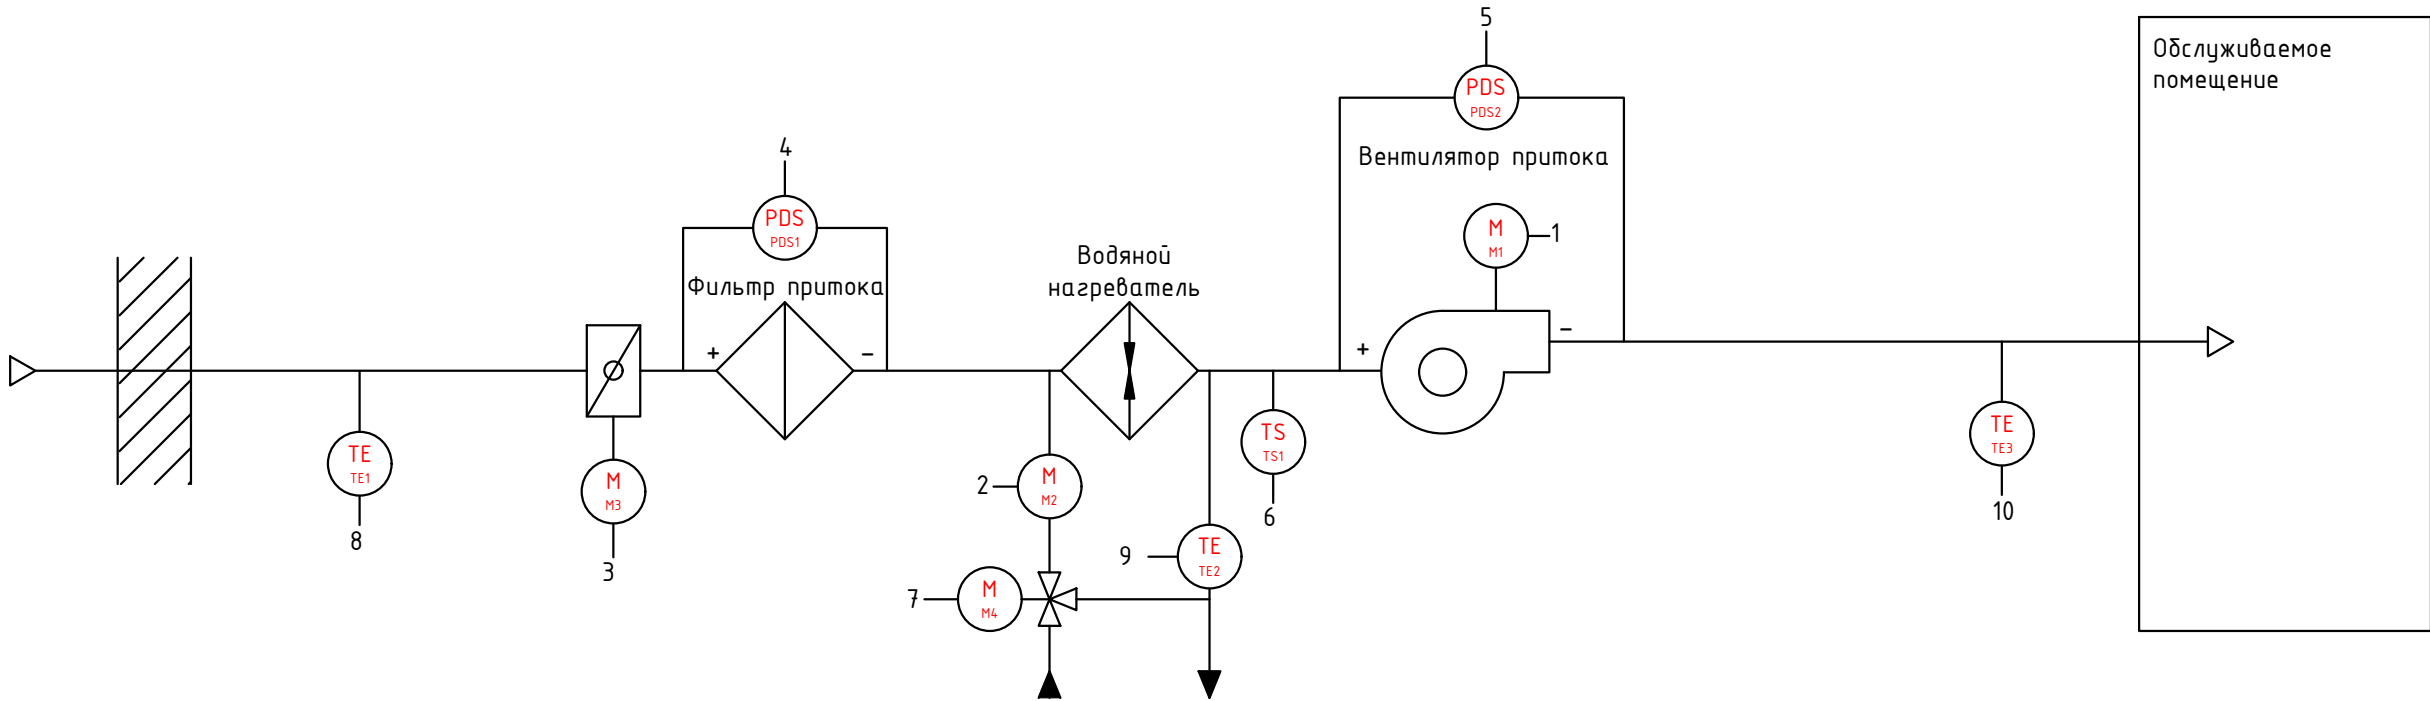


Поз.	Наименование	Кол.	Примечание
	Кабель силовой ВВГнг(А)-LS 4x2,5	23	
	Кабель силовой ВВГнг(А)-LS 3x1,5	19	
	Кабель силовой ВВГнг(А)-LS 2x1,5	19	
	Кабель контрольный КПСВВнг(А)-LS 1x2x0,75	65	
	Кабель контрольный, экранированный КПСВЭВнг(А)-LS 1x2x0,75	42	
	Кабель контрольный, экранированный КПСВЭВнг(А)-LS 2x2x0,75	19	
	Труба гофрированная из ПНД с протяжкой Ø16 мм, ДКС	126	91916
	Труба гофрированная из ПНД с протяжкой Ø20 мм, ДКС	38	91920
	Труба гофрированная из ПНД с протяжкой Ø25 мм, ДКС	23	91925

Согласовано:		
Взам. инв. №		
Подп. и дата		
Инв. № подл.		

1. Длины проводок перед нарезкой уточнить;
2. Схема подготовлена по ГОСТ 21.408-2013, ГОСТ 2.702-2011;
3. Металлические, токоведущие части щитов автоматики должны быть соединены к контуру заземления;
4. Подключение приборов уточнить по эксплуатационным документам при монтаже;
5. Заложен запас 5%, учтены спуски и подъемы;

						2024-01-01-АОВ			
						«Спортивный комплекс с бассейном и с универсальным спортивным залом, расположенный на земельном участке с кадастровым номером 61:44:0082615:22608 по адресу: Ростовская область, Октябрьский район, г. Ростов-на Дону, ул. Вавилова, в районе военного городка №140 Ростовской -на-Дону КЗЧ района»			
Изм.	Кол.уч.	Лист	№ док.	Подпись	Дата	Автоматизация отопления, вентиляции	Стадия	Лист	Листов
Разраб.		Терентьев			01.25		Р	44	
ГИП		Волхова			01.25	ШУП8. Схема соединений внешних проводок	ООО Фирма "Стройкомплекс"		
Н. контр		Огарков			01.25				

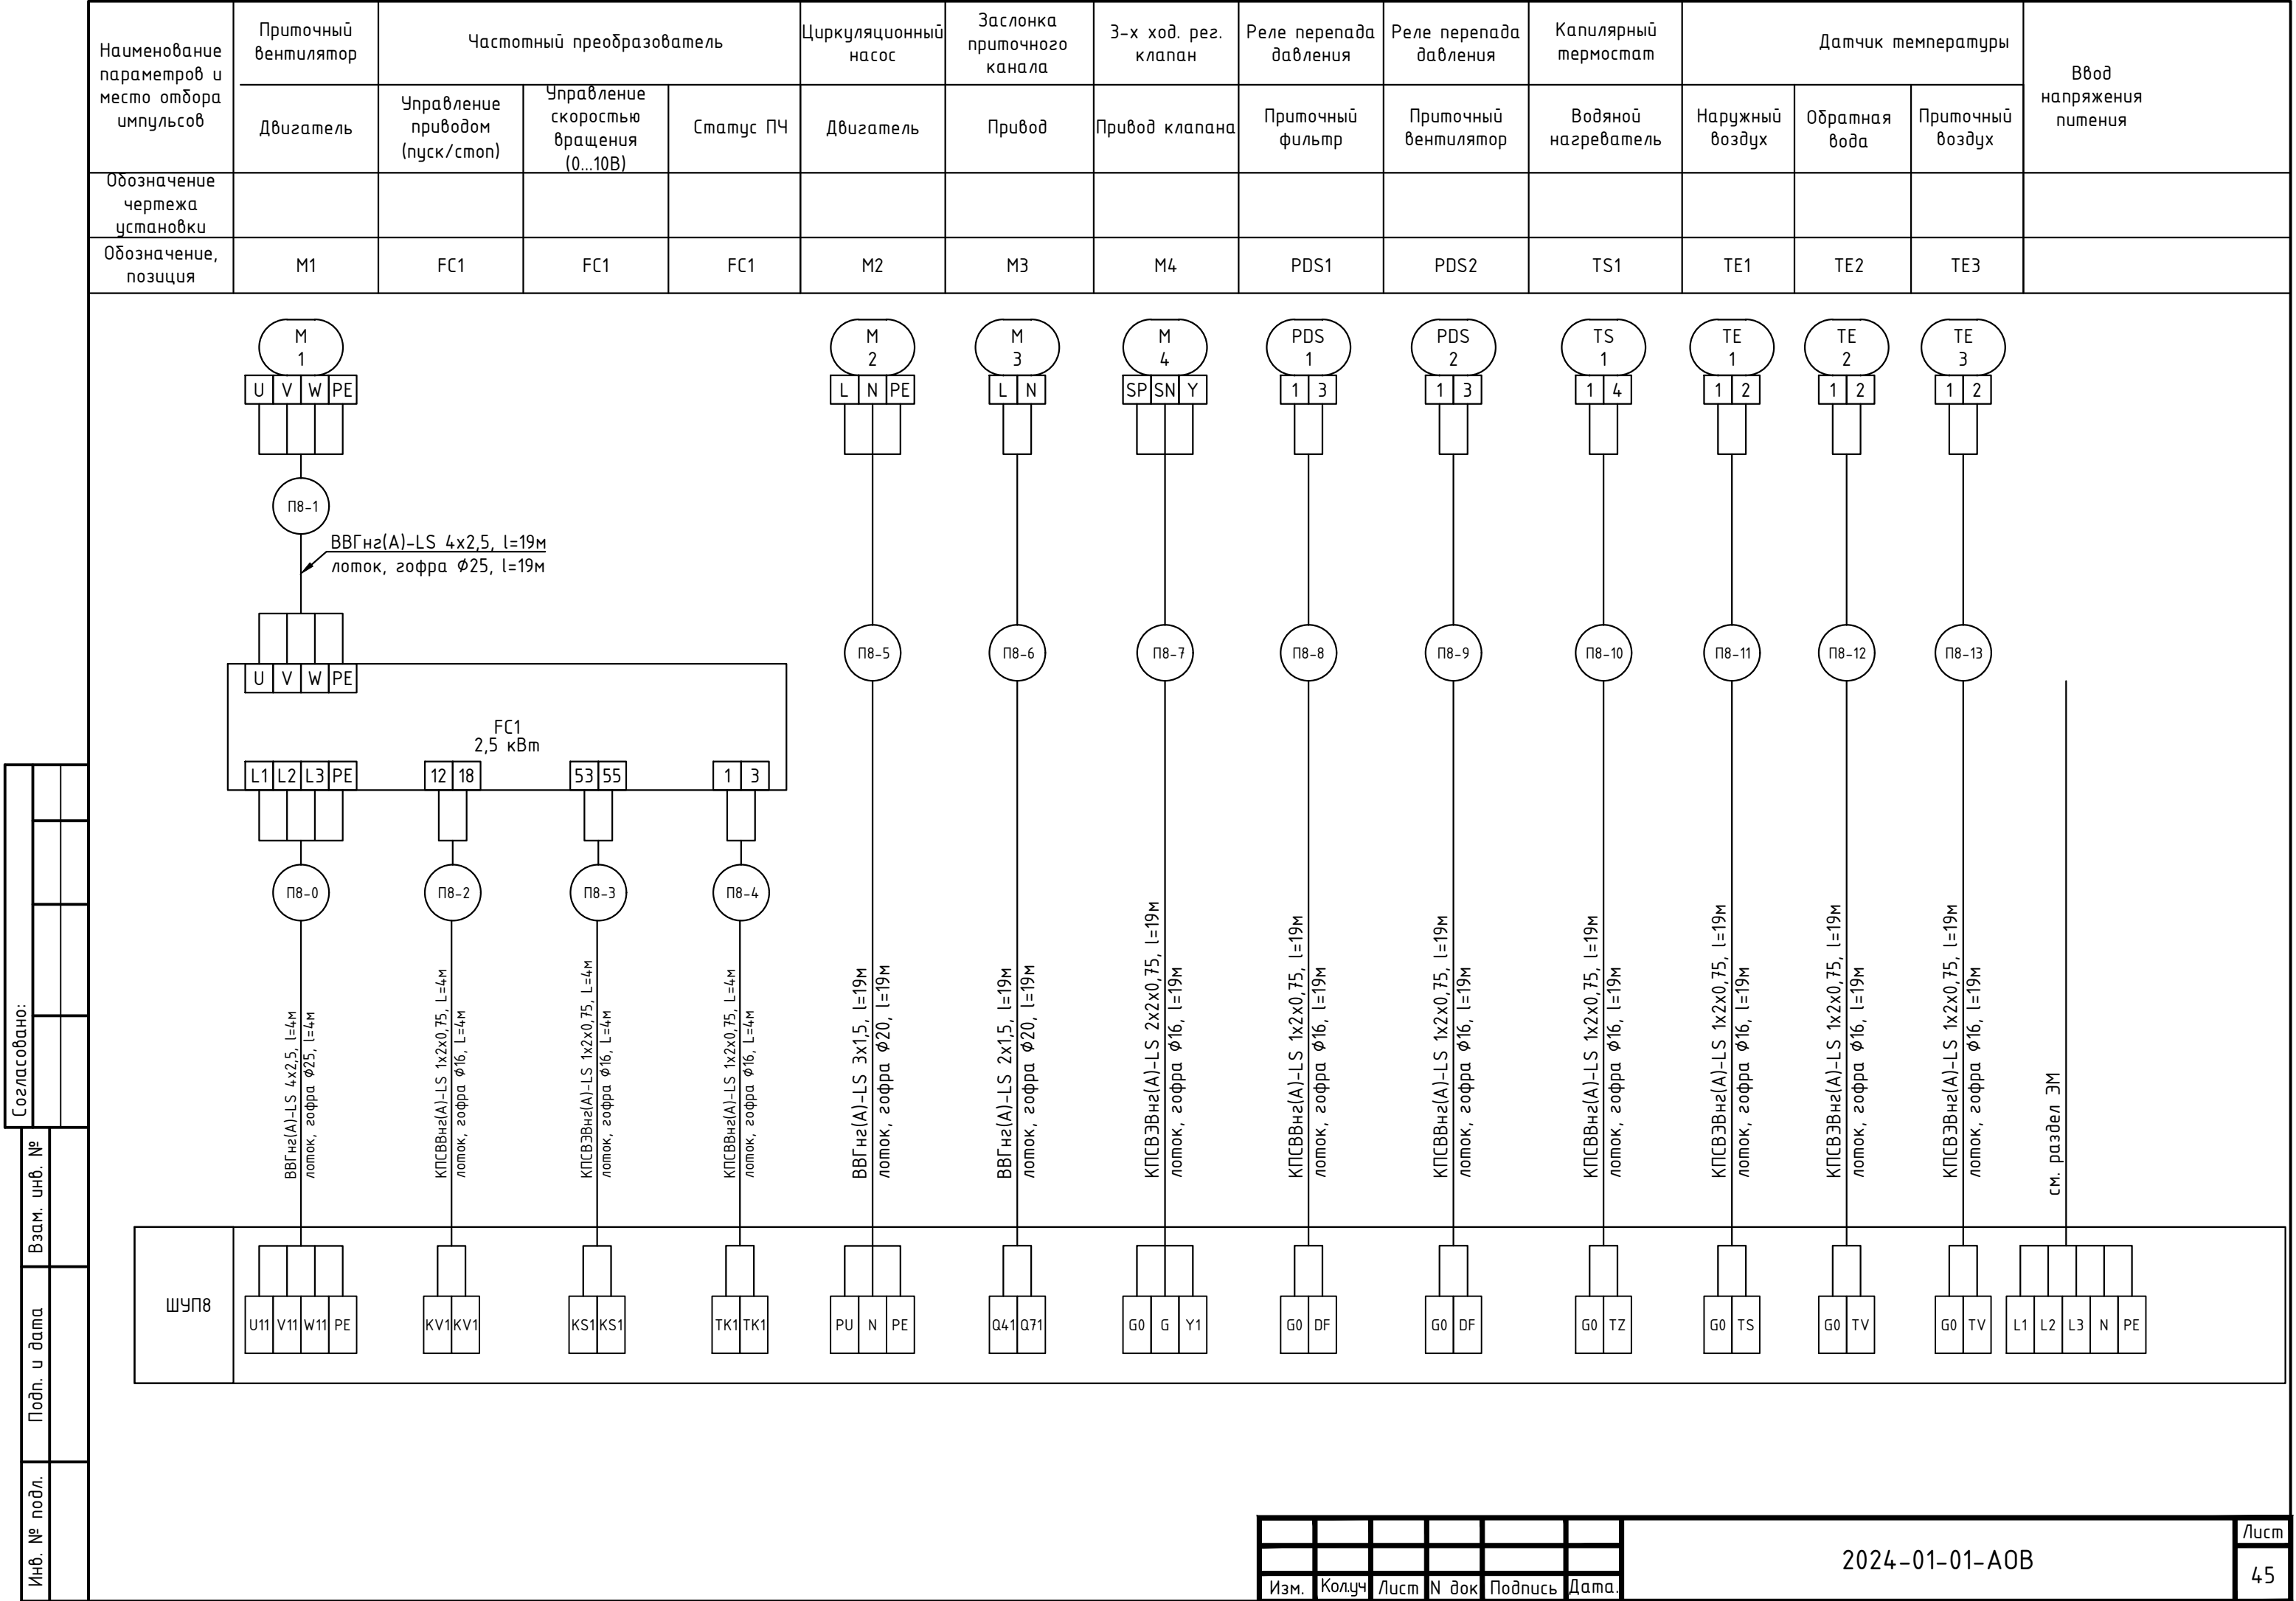

Инв. № подл.	Подп. и дата	Взам. инв. №	Согласовано:			




Поз.	Наименование	Кол.	Примечание
M1, M2, M3, M4	Привод вытяжного вентилятора	4	см. РД ОВ
M1.1, M2.1, M3.1, M4.1	Привод вытяжной заслонки	4	см. РД ОВ
FC1, FC2, FC3, FC4,	Преобразователь частоты	4	см. РД ОВ

ШУВ1	Приборы в шкафу			FC B1FC1	1 статус(готов к работе/авария) упр-ие вент. В1 (пуск/стоп) упр-ие частотой (0...10 В) управление жалюзи вытяжка (пуск/стоп)	1.1
	Контроллер	Аналоговые входы	AI			
		Аналоговые выходы	AO			
		Дискретные входы	DI			
		Дискретные выходы	DO			

ШУВ2	Приборы в шкафу			FC B2FC2	2 статус(готов к работе/авария) упр-ие вент. В2 (пуск/стоп) упр-ие частотой (0...10 В) управление жалюзи вытяжка (пуск/стоп)	2.1
	Контроллер	Аналоговые входы	AI			
		Аналоговые выходы	AO			
		Дискретные входы	DI			
		Дискретные выходы	DO			

ШУВ3	Приборы в шкафу			FC B3FC3	3 статус(готов к работе/авария) упр-ие вент. В3 (пуск/стоп) упр-ие частотой (0...10 В) управление жалюзи вытяжка (пуск/стоп)	3.1
	Контроллер	Аналоговые входы	AI			
		Аналоговые выходы	AO			
		Дискретные входы	DI			
		Дискретные выходы	DO			


ШУВ4	Приборы в шкафу			FC B4FC4	4 статус(готов к работе/авария) упр-ие вент. В4 (пуск/стоп) упр-ие частотой (0...10 В) управление жалюзи вытяжка (пуск/стоп)	4.1
	Контроллер	Аналоговые входы	AI			
		Аналоговые выходы	AO			
		Дискретные входы	DI			
		Дискретные выходы	DO			

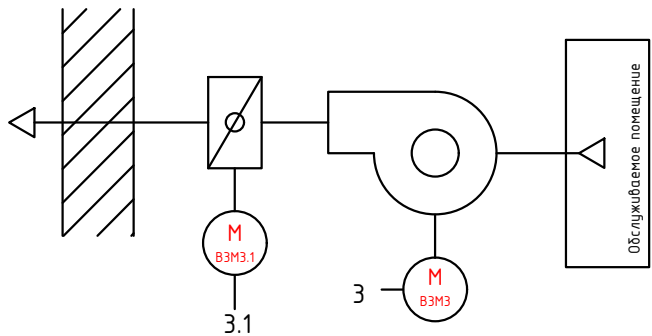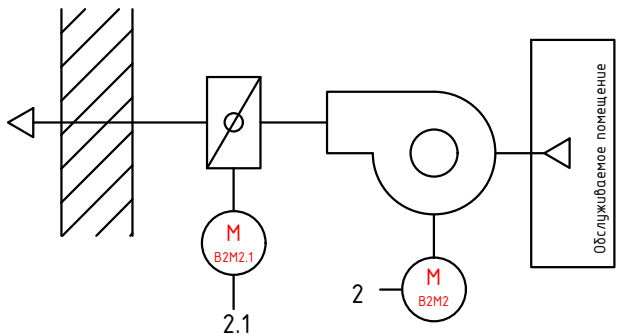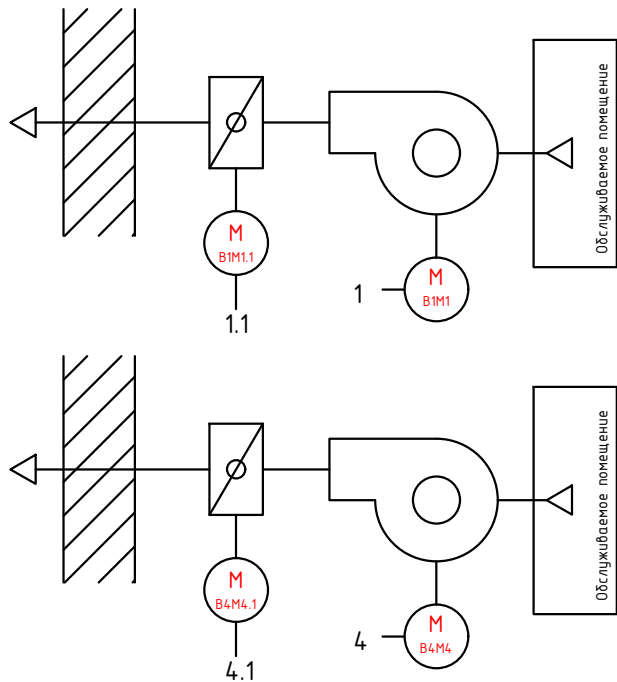

						2024-01-01-АОВ					
						«Спортивный комплекс с бассейном и с универсальным спортивным залом, расположенный на земельном участке с кадастровым номером 61:44:0082615:22608 по адресу: Ростовская область, Октябрьский район, г. Ростов-на Дону, ул. Вавилова, в районе военного городка №140 Ростовской -на-Дону КЗЧ района»					
Изм.	Кол.уч.	Лист	№док.	Подпись	Дата	Автоматизация отопления, вентиляции		Стадия	Лист	Листов	
Разраб.		Терентьев			01.25			Р	46		
ГИП		Волхова			01.25	ШУВ1-ШУВ4. Схема автоматизации		ООО Фирма "Стройкомплекс"			
Н. контр		Огарков			01.25						


Поз.	Наименование	Кол.	Примечание
	Кабель силовой ВВГнг(А)-LS 4х2,5	168	
	Кабель силовой ВВГнг(А)-LS 3х1,5	168	
	Труба гофрированная из ПНД с протяжкой Ø20 мм, ДКС	168	91920
	Труба гофрированная из ПНД с протяжкой Ø25 мм, ДКС	168	91925

1. Длины проводов перед нарезкой уточнить;
2. Схема подготовлена по ГОСТ 21.408-2013, ГОСТ 2.702-2011;
3. Металлические, токопроводящие части щитов автоматики должны быть соединены к контуру заземления;
4. Подключение приборов уточнить по эксплуатационным документам при монтаже.
5. При отсутствии термоконтактов на двигателе вентилятора в ШУ установить перемычку на соответствующих контактах.

						2024-01-01-АОВ			
						«Спортивный комплекс с бассейном и с универсальным спортивным залом, расположенный на земельном участке с кадастровым номером 61:44:0082615:22608 по адресу: Ростовская область, Октябрьский район, г. Ростов-на Дону, ул. Вавилова, в районе военного городка №140 Ростовской -на-Дону КЗЧ района»			
Изм.	Кол.уч.	Лист	№ док.	Подпись	Дата	Автоматизация отопления, вентиляции	Стадия	Лист	Листов
Разраб.		Терентьев			01.25		Р	47	
ГИП		Волхова			01.25				
						ШЧВ1-ШЧВ4. Схема соединений внешних проводок	ООО Фирма "Стройкомплекс"		
Н. контр		Озарков			01.25				


Инв. № подл.	Подп. и дата	Взам. инв. №	Согласовано:			

Наименование параметров и место отбора импульсов	B1	Жалюзи вытяжка	Ввод напряжения питания		B2	Жалюзи вытяжка	Ввод напряжения питания		B3	Жалюзи вытяжка	Ввод напряжения питания
	Двигатель	Привод			Двигатель	Привод			Двигатель	Привод	
	Обозначение, позиция	M1	M1.1		M2	M2.1			M3	M3.1	

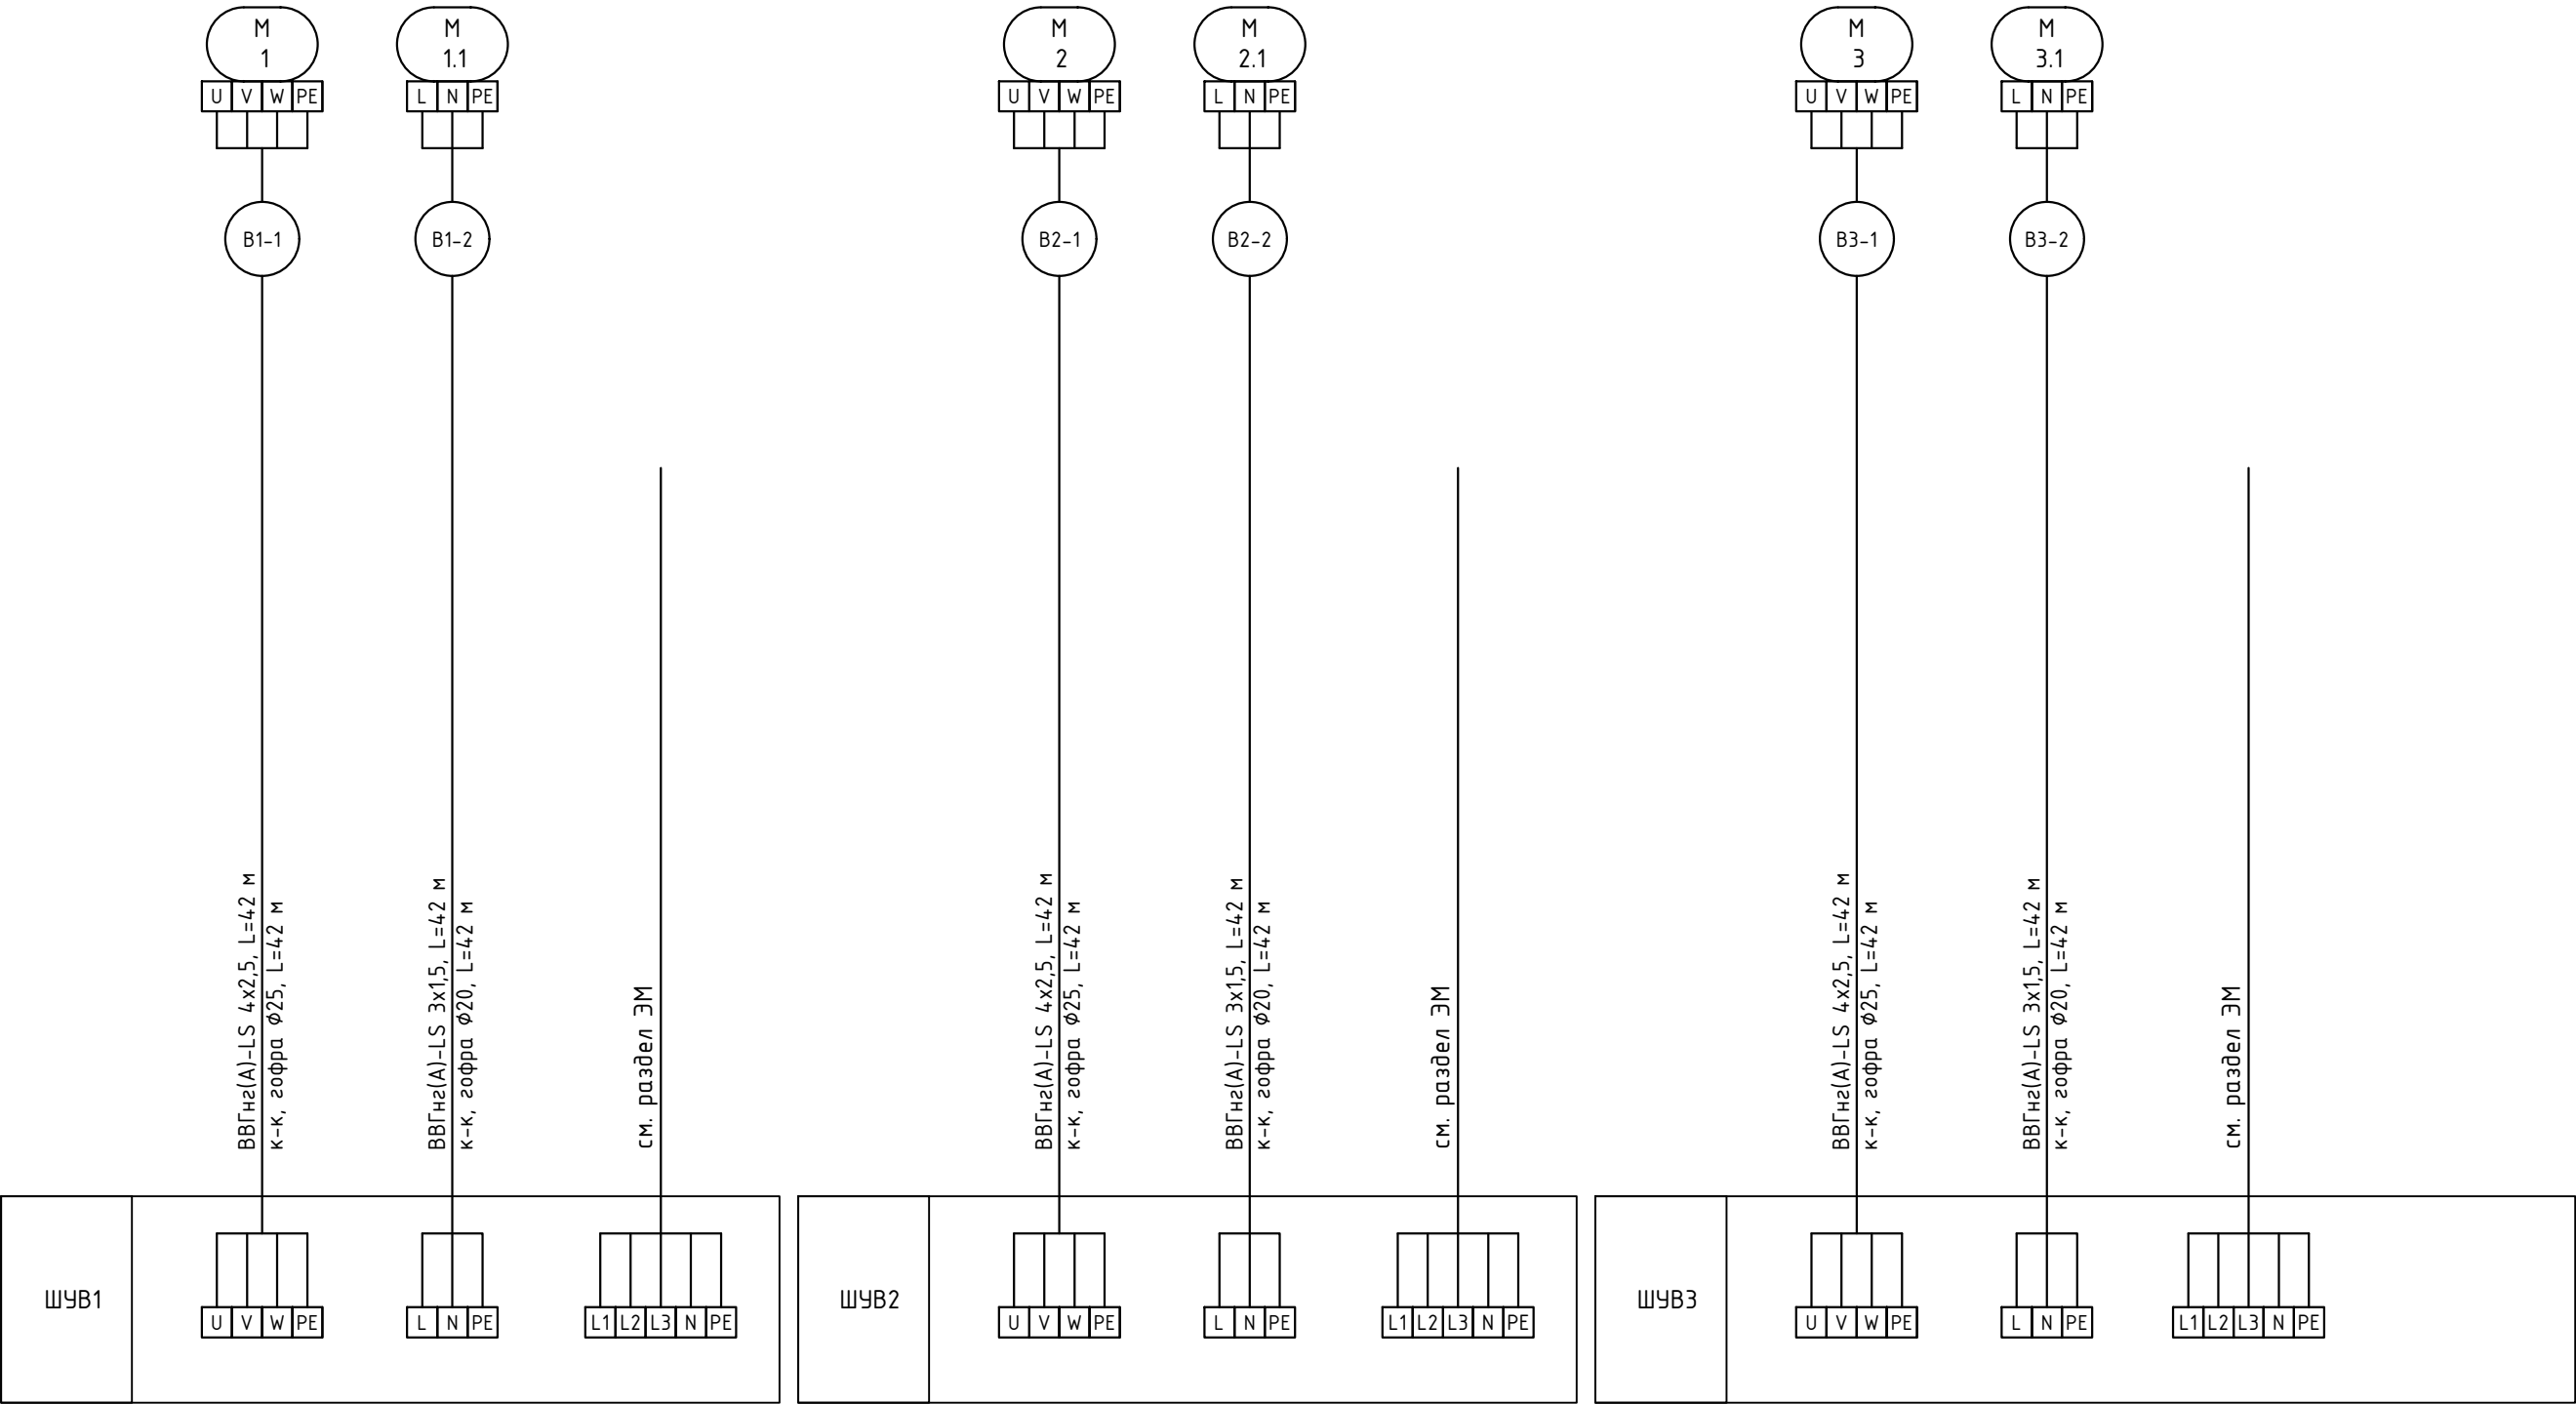

Инв. № подл.	Подп. и дата	Взам. инв. №	Согласовано:			

Наименование параметров и место отбора импульсов	В4	Жалюзи вытяжка	Ввод напряжения питания
	Двигатель	Привод	
Обозначение чертежа установки			
Обозначение, позиция	М4	М4.1	

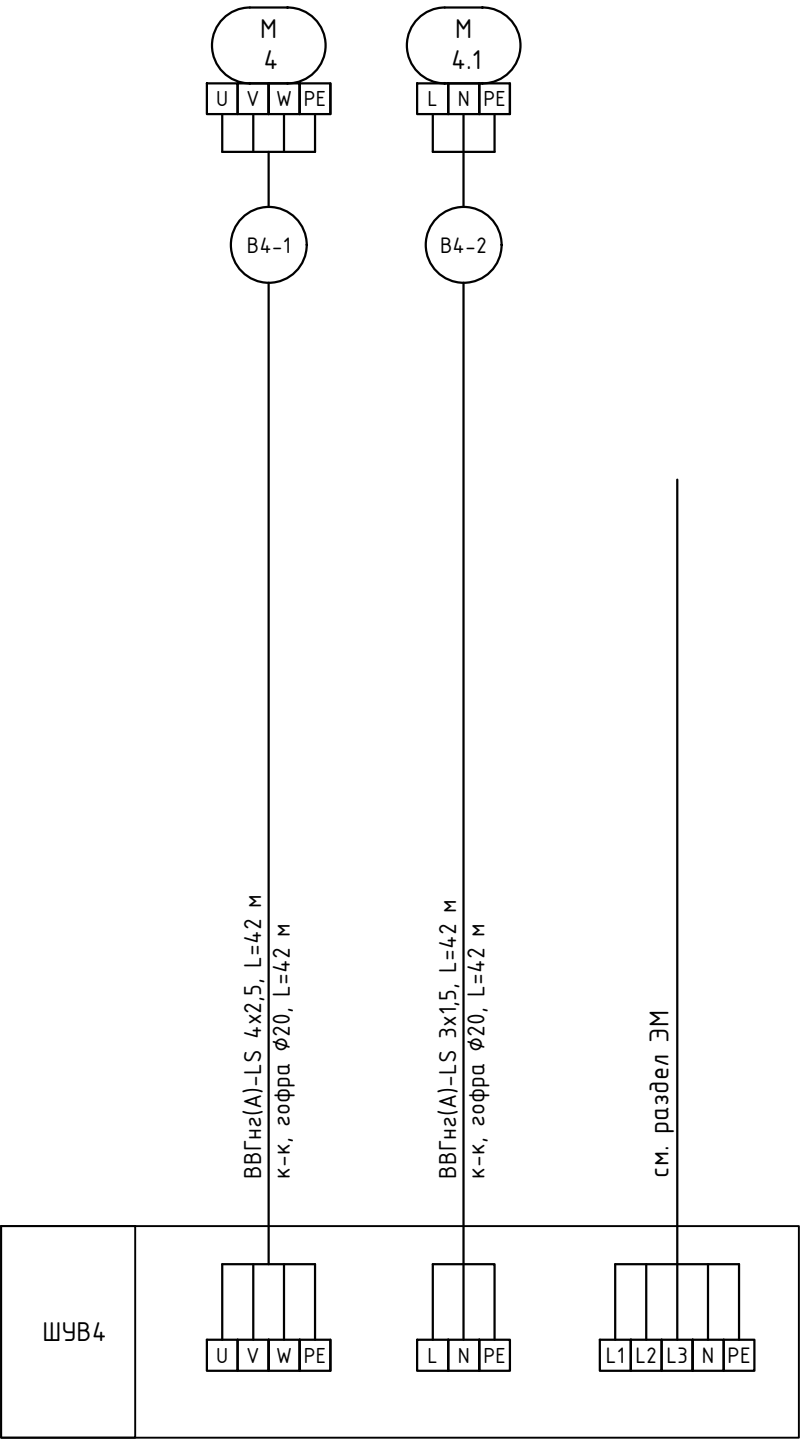

Согласовано:

Изм. №

Взам. инв. №

Подп. и дата



Инв. № подл.

Приборы в шкафу				1		1.1	
ШУВ5	Контроллер	Аналоговые входы	AI	●	●	●	●
		Аналоговые выходы	AO				
		Дискретные входы	DI	●			
		Дискретные выходы	DO	●	●	●	●

Приборы в шкафу				2		2.1	
ШУВ6	Контроллер	Аналоговые входы	AI	●	●	●	●
		Аналоговые выходы	AO				
		Дискретные входы	DI	●			
		Дискретные выходы	DO	●	●	●	●

Приборы в шкафу				3		3.1	
ШУВ7	Контроллер	Аналоговые входы	AI	●	●	●	●
		Аналоговые выходы	AO				
		Дискретные входы	DI	●			
		Дискретные выходы	DO	●	●	●	●

Приборы в шкафу				4		4.1	
ШУВ8	Контроллер	Аналоговые входы	AI	●	●	●	●
		Аналоговые выходы	AO				
		Дискретные входы	DI	●			
		Дискретные выходы	DO	●	●	●	●

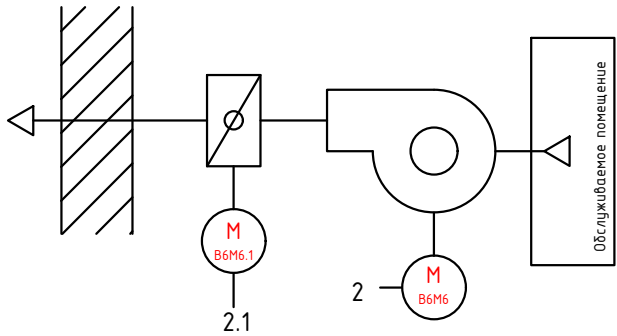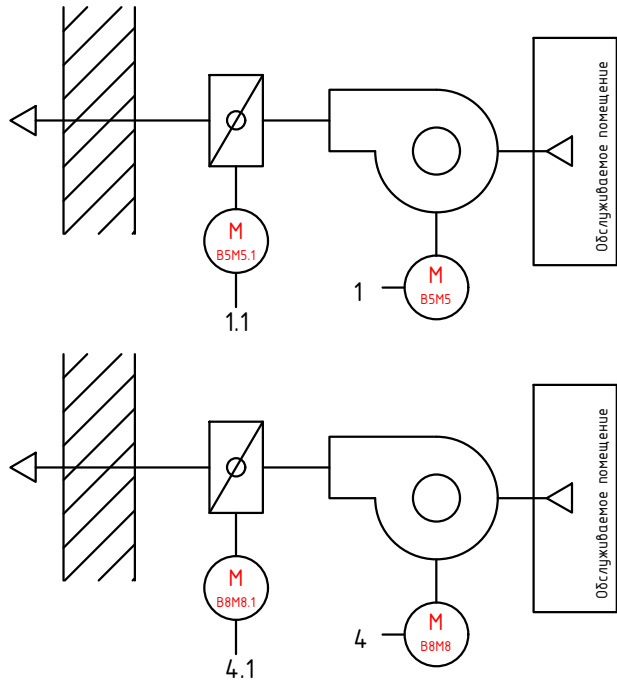

Изм. Кол.уч. Лист №док. Подпись Дата

Разраб. Терентьев 01.25

ГИП Волхова 01.25

Н. контр Огарков 01.25

2024-01-01-АОВ

«Спортивный комплекс с бассейном и с универсальным спортивным залом, расположенный на земельном участке с кадастровым номером 61:44:0082615:22608 по адресу: Ростовская область, Октябрьский район, г. Ростов-на Дону, ул. Вавилова, в районе военного городка №140 Ростовской -на-Дону КЗЧ района»

Автоматизация отопления, вентиляции

ШУВ5-ШУВ8. Схема автоматизации

Стадия Р

Лист 50

Листов

000 Фирма "Стройкомплекс"

Формат А3

Поз.	Наименование	Кол.	Примечание
M5, M6, M7, M8	Привод вытяжного вентилятора	4	см. РД ОВ
M5.1, M6.1, M7.1, M8.1	Привод вытяжной заслонки	4	см. РД ОВ
FC5, FC6	Преобразователь частоты	2	см. РД ОВ
FT7, FT8	Преобразователь частоты	2	см. РД ОВ

Поз.	Наименование	Кол.	Примечание
	Кабель силовой ВВГнг(А)-LS 4х2,5	84	
	Кабель силовой ВВГнг(А)-LS 3х2,5	84	
	Кабель силовой ВВГнг(А)-LS 3х1,5	168	
	Труба гофрированная из ПНД с протяжкой Ø20 мм, ДКС	168	91920
	Труба гофрированная из ПНД с протяжкой Ø25 мм, ДКС	168	91925

1. Длины проводов перед нарезкой уточнить;
2. Схема подготовлена по ГОСТ 21.408-2013, ГОСТ 2.702-2011;
3. Металлические, токоведущие части щитов автоматики должны быть соединены к контуру заземления;
4. Подключение приборов уточнить по эксплуатационным документам при монтаже.
5. При отсутствии термоконтактов на двигателе вентилятора в ШУ установить перемычку на соответствующих контактах.





Согласовано:

Изм. №

Взам. инв. №

Подп. и дата

Инв. № подл.

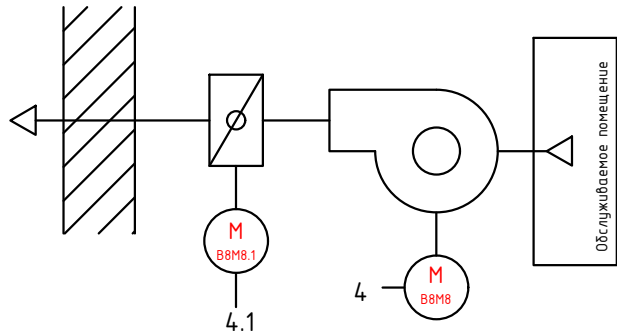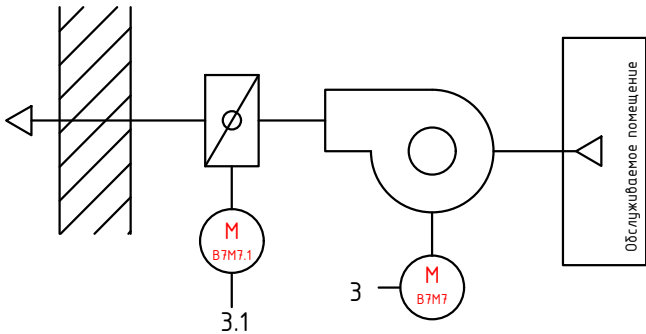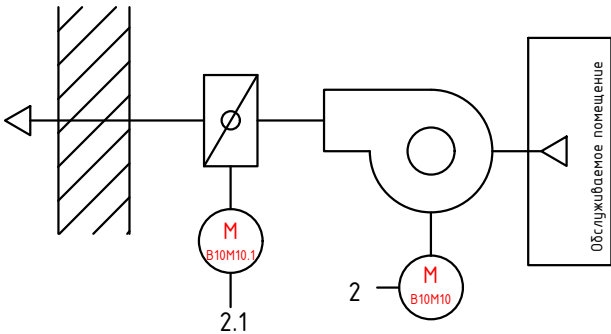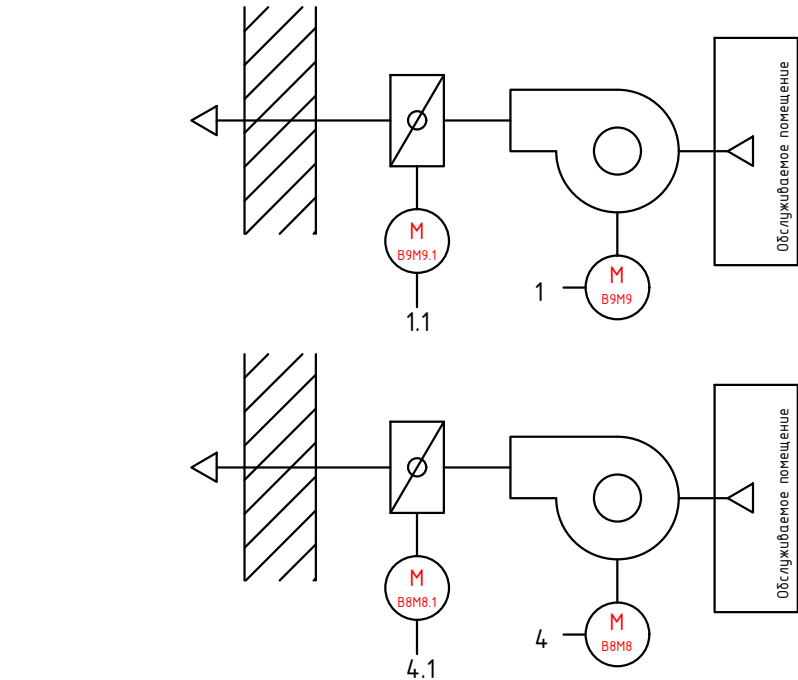

ШУВ9	Приборы в шкафу			статус(готов к работе/авария) упр-ие вент. В9 (пуск/стоп)		1
	Контроллер	Аналоговые входы	AI			
		Аналоговые выходы	AO	●		
		Дискретные входы	DI	●		
		Дискретные выходы	DO	●	●	

ШУВ10	Приборы в шкафу			статус(готов к работе/авария) упр-ие вент. В10 (пуск/стоп)		2
	Контроллер	Аналоговые входы	AI			
		Аналоговые выходы	AO	●		
		Дискретные входы	DI	●		
		Дискретные выходы	DO	●	●	

ШУВ11	Приборы в шкафу			статус(готов к работе/авария) упр-ие вент. В11 (пуск/стоп)		3
	Контроллер	Аналоговые входы	AI			
		Аналоговые выходы	AO	●		
		Дискретные входы	DI	●		
		Дискретные выходы	DO	●	●	

ШУВ12	Приборы в шкафу			статус(готов к работе/авария) упр-ие вент. В12 (пуск/стоп)		4
	Контроллер	Аналоговые входы	AI			
		Аналоговые выходы	AO	●		
		Дискретные входы	DI	●		
		Дискретные выходы	DO	●	●	

Поз.	Наименование	Кол.	Примечание
M9, M10, M11, M12	Привод вытяжного вентилятора	4	см. РД ОВ
M9.1, M10.1, M11.1, M12.1	Привод вытяжной заслонки	4	см. РД ОВ
FC9, FC11, FC12	Преобразователь частоты	3	см. РД ОВ
FT10	Преобразователь частоты	1	см. РД ОВ

2024-01-01-АОВ

«Спортивный комплекс с бассейном и с универсальным спортивным залом, расположенный на земельном участке с кадастровым номером 61:44:0082615:22608 по адресу: Ростовская область, Октябрьский район, г. Ростов-на Дону, ул. Вавилова, в районе военного городка №140 Ростовской -на-Дону КЗЧ района»

Изм.

Кол.уч.

Лист

№док

Подпись

Дата

Разраб.

Терентьев

01.25

ГИП

Волхова

01.25

Н. контр

Огарков

01.25

Автоматизация отопления, вентиляции

Стадия

Лист

Листов

Р


54

ШУВ9-ШУВ12. Схема автоматизации

ООО Фирма "Стройкомплекс"


Поз.	Наименование	Кол.	Примечание
	Кабель силовой ВВГнг(А)-LS 4х2,5	126	
	Кабель силовой ВВГнг(А)-LS 3х2,5	42	
	Кабель силовой ВВГнг(А)-LS 3х1,5	168	
	Труба гофрированная из ПНД с протяжкой Ø20 мм, ДКС	168	91920
	Труба гофрированная из ПНД с протяжкой Ø25 мм, ДКС	168	91925

1. Длины проводов перед нарезкой уточнить;
2. Схема подготовлена по ГОСТ 21.408-2013, ГОСТ 2.702-2011;
3. Металлические, токопроводящие части щитов автоматики должны быть соединены к контуру заземления;
4. Подключение приборов уточнить по эксплуатационным документам при монтаже.
5. При отсутствии термоконтактов на двигателе вентилятора в ШУ установить перемычку на соответствующих контактах.

						2024-01-01-АОВ			
						«Спортивный комплекс с бассейном и с универсальным спортивным залом, расположенный на земельном участке с кадастровым номером 61:44:0082615:22608 по адресу: Ростовская область, Октябрьский район, г. Ростов-на Дону, ул. Вавилова, в районе военного городка №140 Ростовской -на-Дону КЗЧ района»			
Изм.	Кол.уч.	Лист	№ док.	Подпись	Дата	Автоматизация отопления, вентиляции	Стадия	Лист	Листов
Разраб.		Терентьев			01.25		Р	55	
ГИП		Волхова			01.25				
						ШУВ9-ШУВ12. Схема соединений внешних проводок	ООО Фирма "Стройкомплекс"		
Н. контр		Озарков			01.25				

Инв. № подл.	Подп. и дата	Взам. инв. №	Согласовано:			

Наименование параметров и место отбора импульсов	В12	Жалюзи вытяжка	Ввод напряжения питания
	Двигатель	Привод	
Обозначение чертежа установки			
Обозначение, позиция	M12	M12.1	

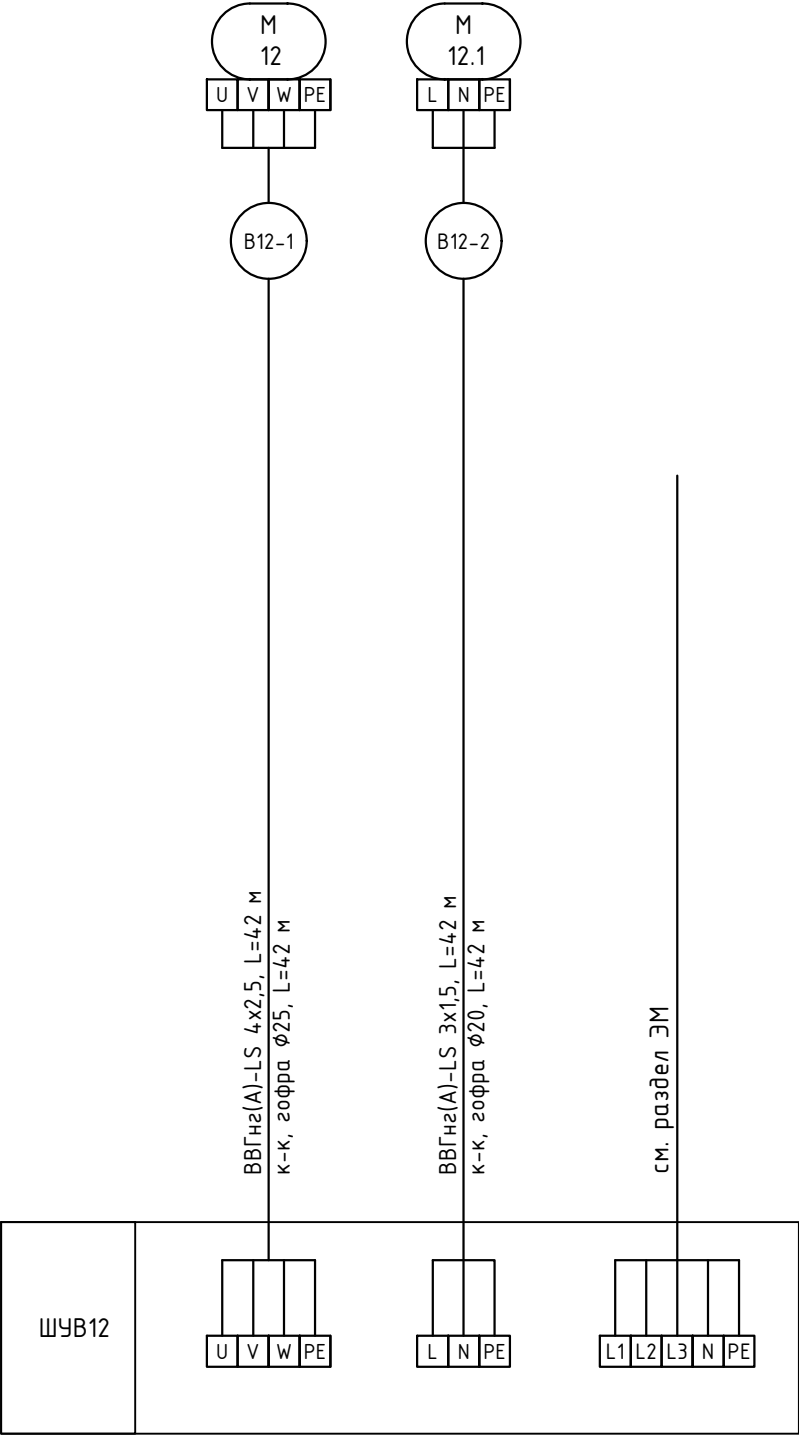

Согласовано:

Изм. инв. №

Подп. и дата

Инв. № подл.

ШУВ13	Приборы в шкафу			ШУВ14	Приборы в шкафу			ШУВ15	Приборы в шкафу			ШУВ16	Приборы в шкафу			ШУВ17	Приборы в шкафу						
	Контроллер	Аналоговые входы	AI		Контроллер	Аналоговые входы	AI		Контроллер	Аналоговые входы	AI		Контроллер	Аналоговые входы	AI		Контроллер	Аналоговые входы	AI				
		Аналоговые выходы	AO			Аналоговые выходы	AO			Аналоговые выходы	AO			Аналоговые выходы	AO			Аналоговые выходы	AO				
		Дискретные входы	DI			Дискретные входы	DI			Дискретные входы	DI			Дискретные входы	DI			Дискретные входы	DI				
		Дискретные выходы	DO			Дискретные выходы	DO			Дискретные выходы	DO			Дискретные выходы	DO			Дискретные выходы	DO				
			статус(готов к работе/авария) упр-ие вент. В13 (пуск/стоп) 1						статус(готов к работе/авария) упр-ие вент. В14 (пуск/стоп) 2						статус(готов к работе/авария) упр-ие вент. В15 (пуск/стоп) 3			упр-ие вент. В16 (пуск/стоп) 4			статус(готов к работе/авария) упр-ие вент. В14 (пуск/стоп) 5		
			упр-ие частотой (0...10 В) 1.1						упр-ие частотой (0...10 В) 2.1						упр-ие частотой (0...10 В) 4			упр-ие частотой (0...10 В) 5			упр-ие частотой (0...10 В) 5		
			управление жалюзи вытяжка (пуск/стоп) 1.1						управление жалюзи вытяжка (пуск/стоп)						управление жалюзи вытяжка (пуск/стоп) 4.1			управление жалюзи вытяжка (пуск/стоп)			управление жалюзи вытяжка (пуск/стоп) 5.1		

Поз.	Наименование	Кол.	Примечание
M13, M14, M15, M16	Привод вытяжного вентилятора	4	см. РД ОВ
M13.1, M14.1, M16.1	Привод вытяжной заслонки	3	см. РД ОВ
FC13, FC14, FC15	Преобразователь частоты	3	см. РД ОВ
FT16	Преобразователь частоты	1	см. РД ОВ

Изм.

Кол.уч.

Лист

№док.

Подпись

Дата

Разраб.

Терентьев

01.25

ГИП

Волхова

01.25

Н. контр

Огарков

01.25

2024-01-01-АОВ

«Спортивный комплекс с бассейном и с универсальным спортивным залом, расположенный на земельном участке с кадастровым номером 61:44:0082615:22608 по адресу: Ростовская область, Октябрьский район, г. Ростов-на Дону, ул. Вавилова, в районе военного городка №140 Ростовской -на-Дону КЗЧ района»

Автоматизация отопления, вентиляции

Стадия

Лист

Листов


Р

58

ШУВ13-ШУВ17. Схема автоматизации


ООО Фирма "Стройкомплекс"

Формат А3

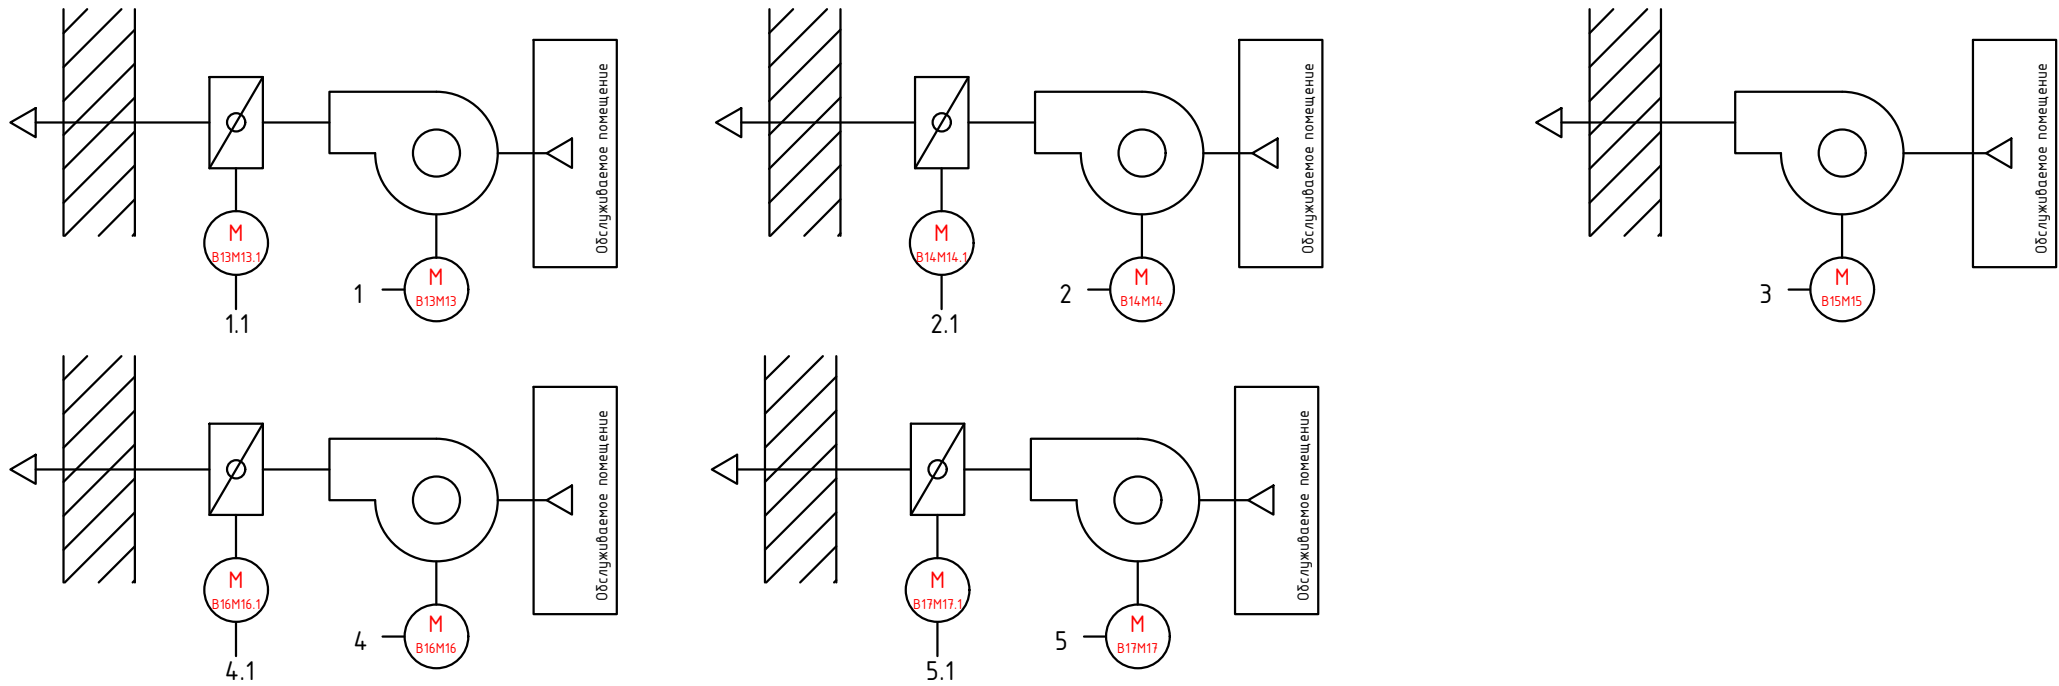


Поз.	Наименование	Кол.	Примечание
	Кабель силовой ВВГнг(А)-LS 4х2,5	168	
	Кабель силовой ВВГнг(А)-LS 3х2,5	42	
	Кабель силовой ВВГнг(А)-LS 3х1,5	168	
	Труба гофрированная из ПНД с протяжкой Ø20 мм, ДКС	168	91920
	Труба гофрированная из ПНД с протяжкой Ø25 мм, ДКС	210	91925

1. Длины проводов перед нарезкой уточнить;
2. Схема подготовлена по ГОСТ 21.408-2013, ГОСТ 2.702-2011;
3. Металлические, токопроводящие части щитов автоматики должны быть соединены к контуру заземления;
4. Подключение приборов уточнить по эксплуатационным документам при монтаже.
5. При отсутствии термоконтактов на двигателе вентилятора в ШУ установить перемычку на соответствующих контактах.

						2024-01-01-АОВ			
						«Спортивный комплекс с бассейном и с универсальным спортивным залом, расположенный на земельном участке с кадастровым номером 61:44:0082615:22608 по адресу: Ростовская область, Октябрьский район, г. Ростов-на Дону, ул. Вавилова, в районе военного городка №140 Ростовской -на-Дону КЗЧ района»			
Изм.	Кол.уч.	Лист	№ док.	Подпись	Дата	Автоматизация отопления, вентиляции	Стадия	Лист	Листов
Разраб.		Терентьев			01.25		Р	59	
ГИП		Волхова			01.25				
Н. контр		Озарков			01.25	ШУВ13-ШУВ17. Схема соединений внешних проводок	ООО Фирма "Стройкомплекс"		


Инв. № подл.	Подп. и дата	Взам. инв. №	Согласовано:			


Наименование параметров и место отбора импульсов	В13	Жалюзи вытяжка	Ввод напряжения питания		В14	Жалюзи вытяжка	Ввод напряжения питания		В15	Ввод напряжения питания
	Двигатель	Привод			Двигатель	Привод			Двигатель	
	Обозначение чертежа установки									
	Обозначение, позиция	М13			М14	М14.1			М15	

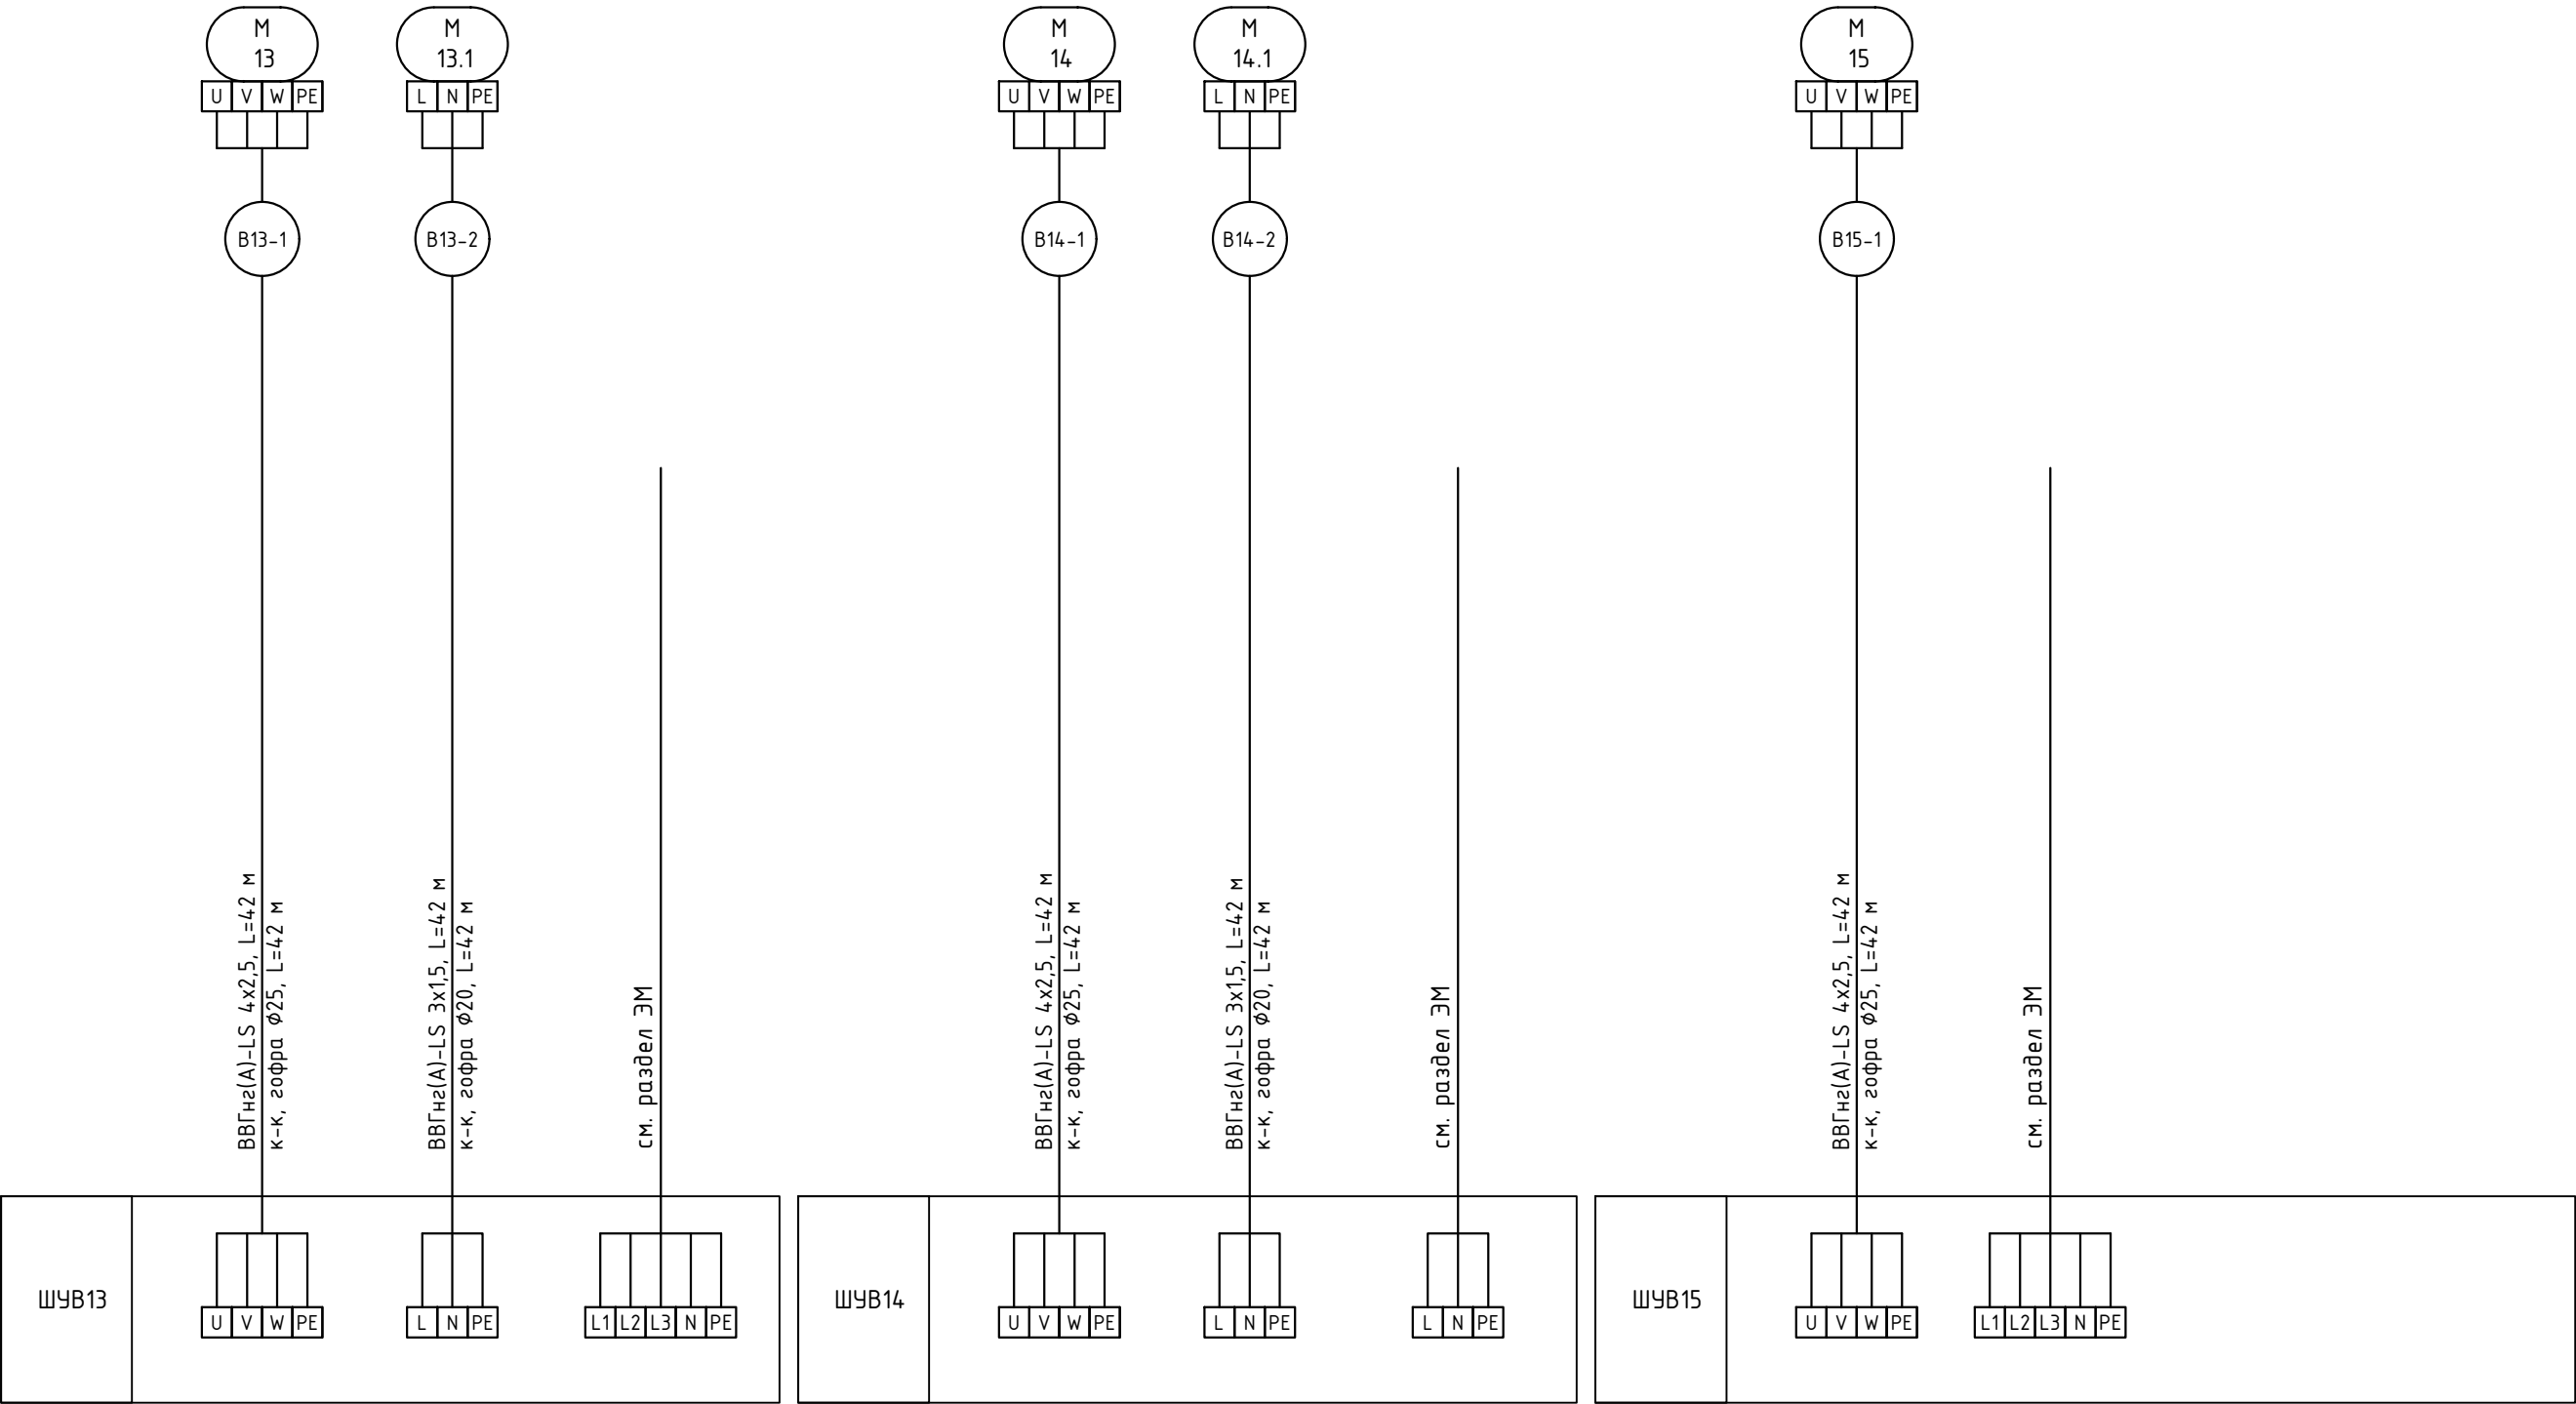

Инв. № подл.		Подп. и дата	Взам. инв. №	Согласовано:			


Наименование параметров и место отбора импульсов	В16	Жалюзи вытяжка	Ввод напряжения питания		В17	Жалюзи вытяжка	Ввод напряжения питания
	Двигатель	Привод			Двигатель	Привод	
	Обозначение чертежа установки						
	Обозначение, позиция	М16			М17	М17.1	

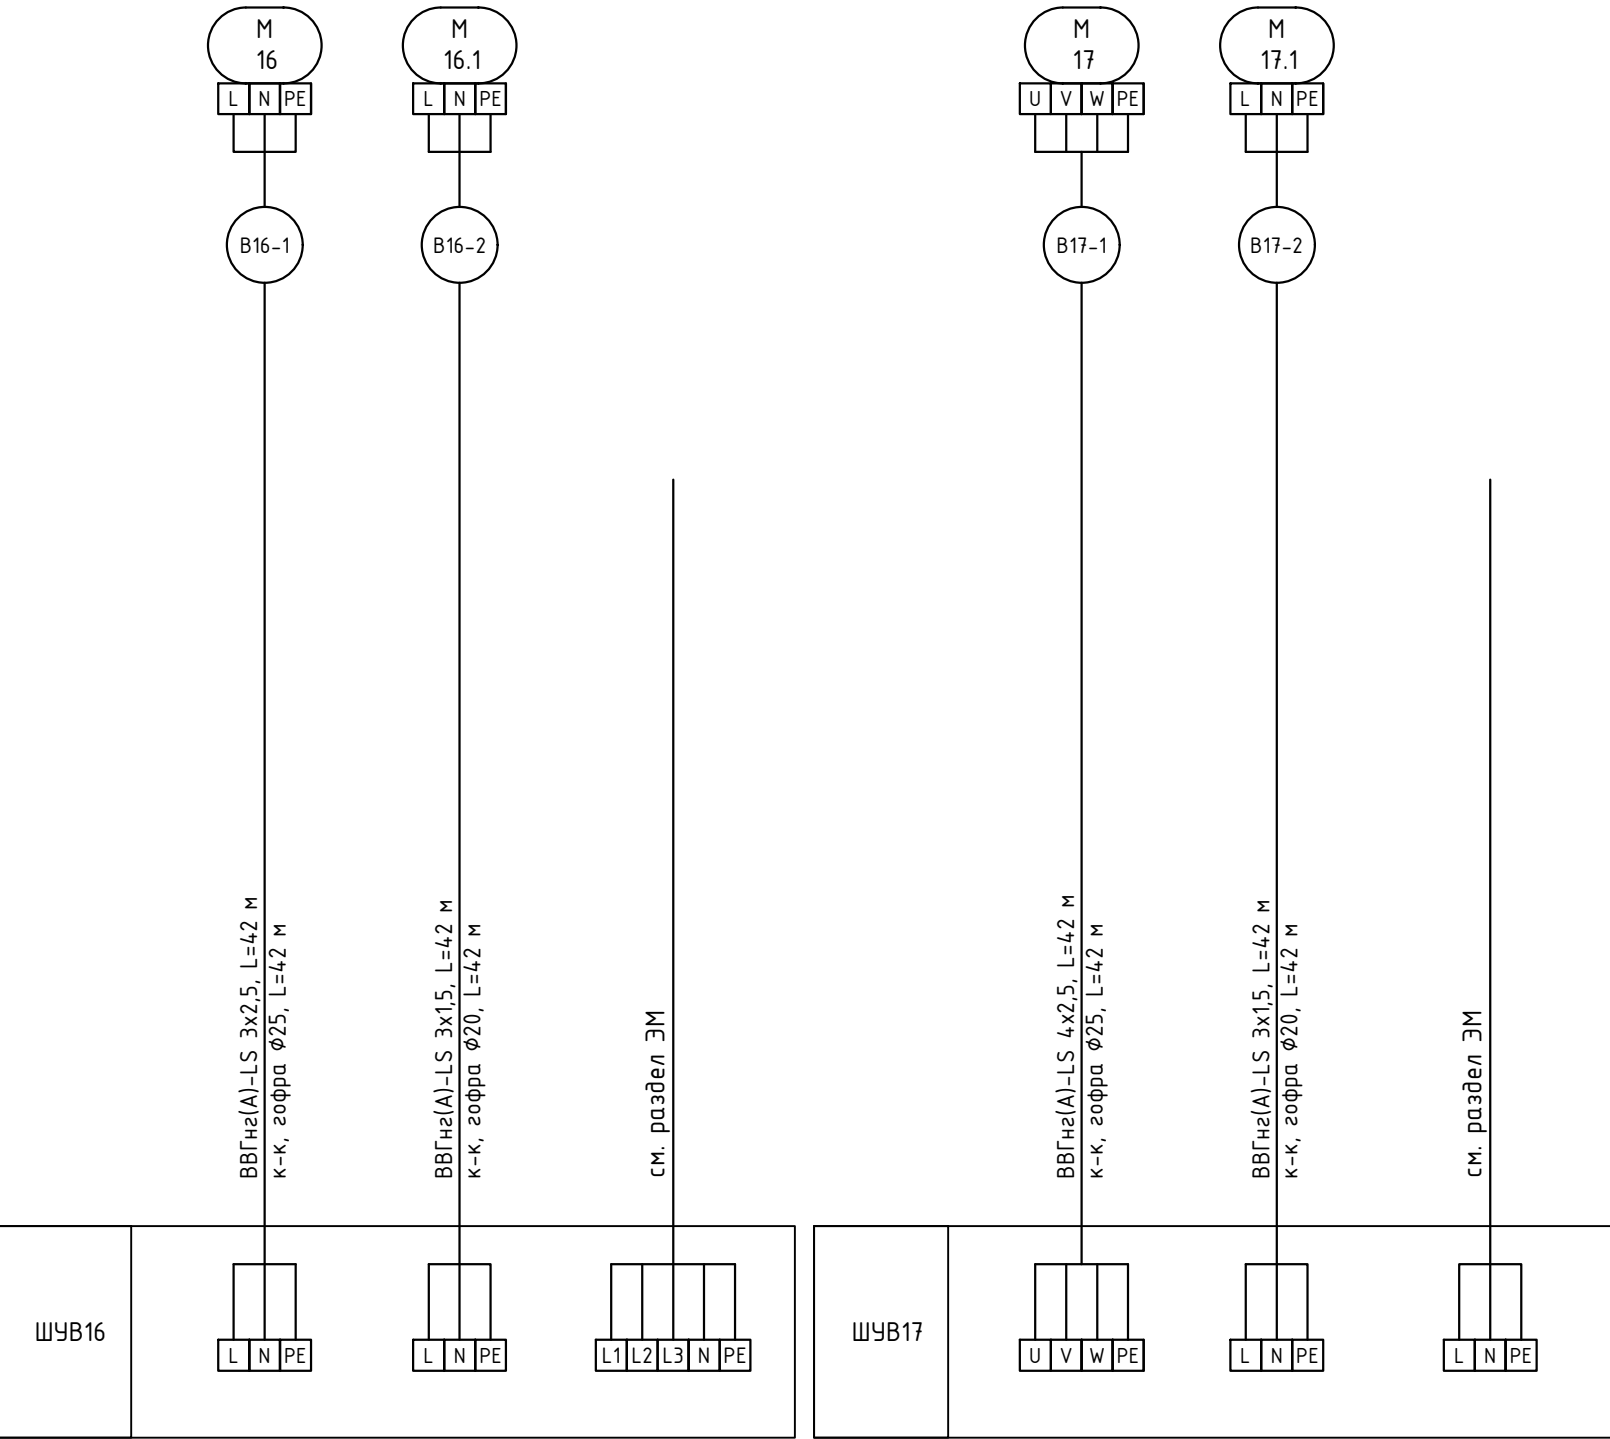

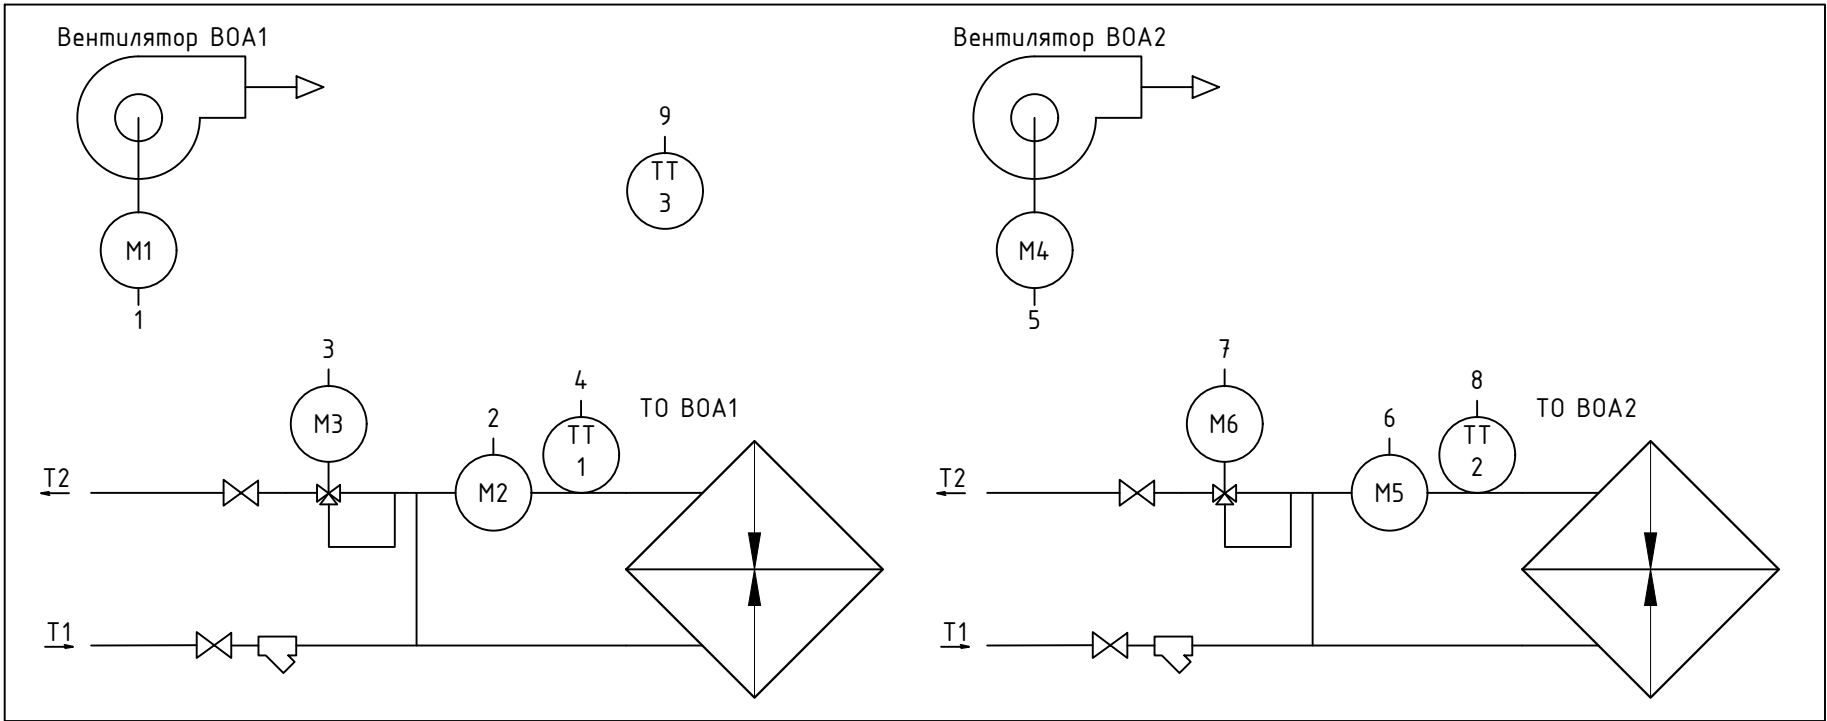
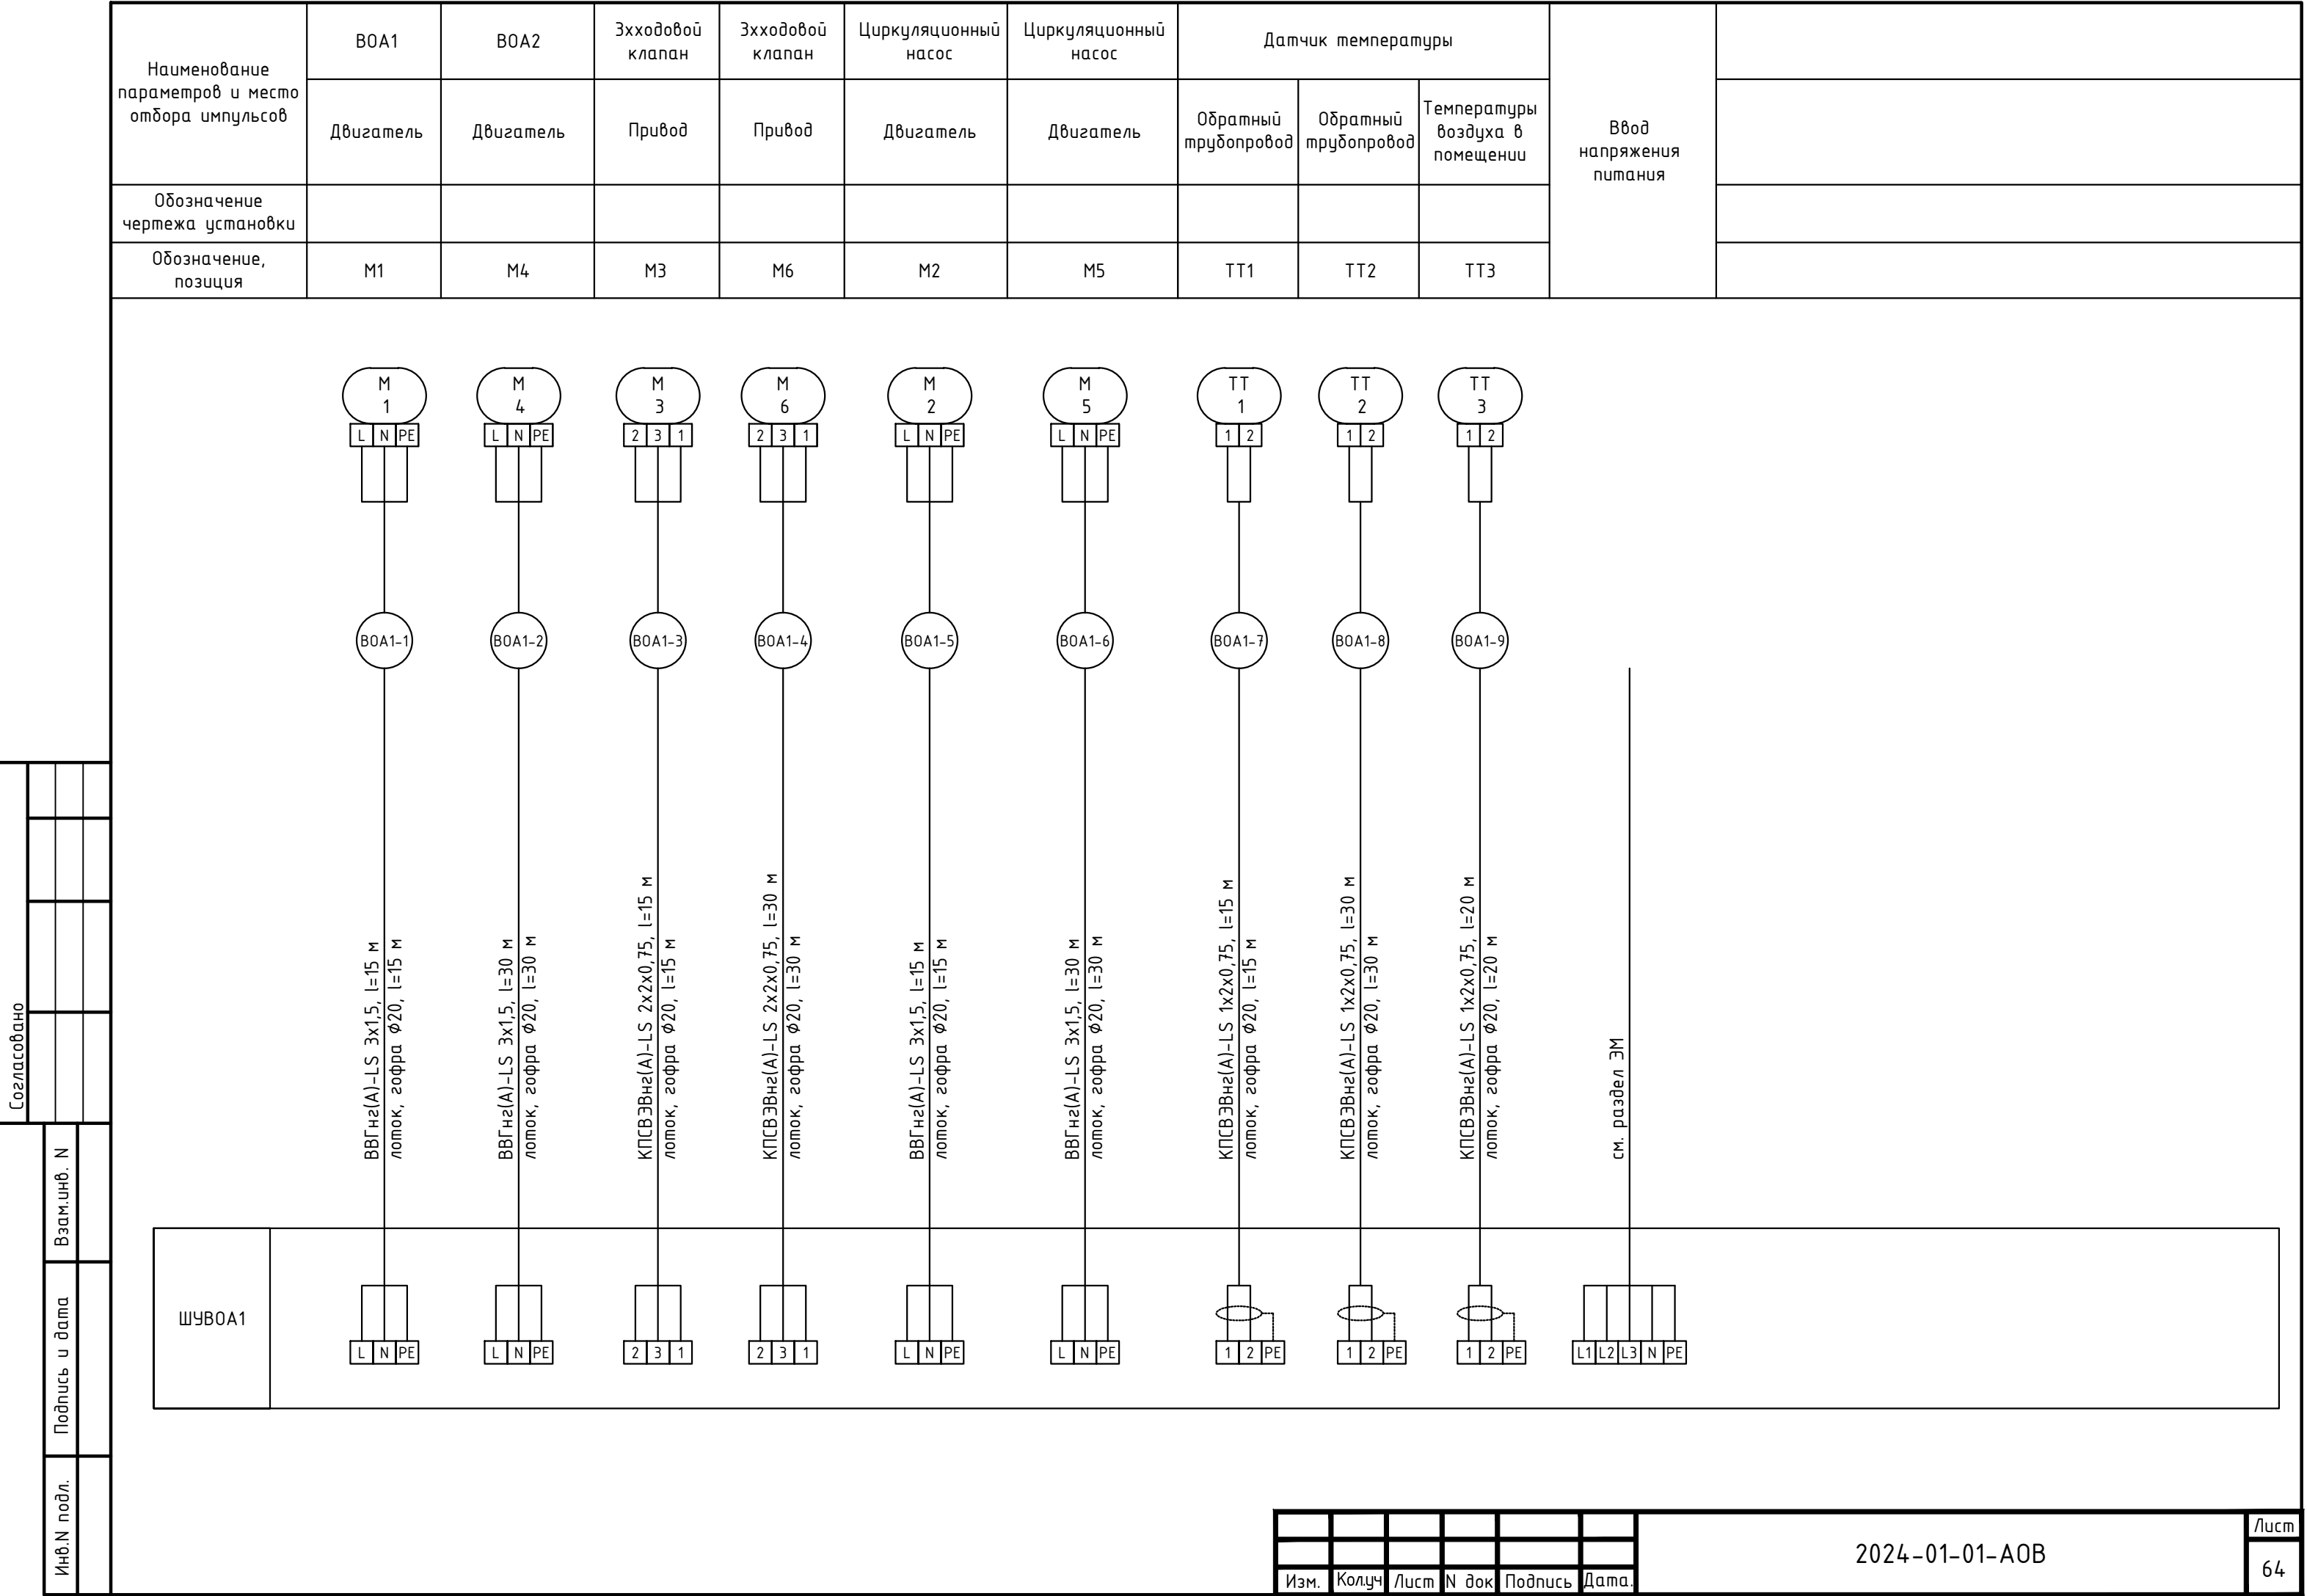
[illegible]

1. Схема автоматизации выполнена в соответствии с ГОСТ 21.408-2013.

Поз.	Наименование	Кол.	Примечание
M1, M4	Двигатель тепловентилятора	2	см. раздел ОБ
M3, M6	Электропривод трехходового клапана	2	см. раздел ОБ
M2, M5	Электропривод циркуляционным насоса	2	см. раздел ОБ
TT1, TT2	Накладной датчик температуры -50...+120°C, PT1000, IP54, ОВЕН	2	ДТС224-PT1000.B2.43/1
TT3	Датчик температуры комнатный, -40...+80°C, PT1000, IP54, ОВЕН	1	ДТС3125-PT1000.B2.6.60

						2024-01-01-АОВ			
						«Спортивный комплекс с бассейном и с универсальным спортивным залом, расположенный на земельном участке с кадастровым номером 61:44-0082615-22608 по адресу: Ростовская область, Октябрьский район, г. Ростов-на Дону, ул. Вавилова, в районе военного городка №140 Ростовской -на-Дону КЗЧ района»			
Изм.	Кол.ч.	Лист	№ док	Подпись	Дата				
Разраб.		Терентьев			01.25	Автоматизация отопления, вентиляции	Стадия	Лист	Листов
ГИП		Волхова			01.25		Р	62	
						ШУВОА1. Схема автоматизации	ООО Фирма "Стройкомплекс"		
Н. контр		Озарков			01.25				

Поз.		Наименование				Кол.	Примечание		
		Кабель силовой ВВГнг(А)-LS 3x1,5				90			
		Кабель сигнальный КПСВЭВнг(А)-LS 2x2x0,75				45			
		Кабель сигнальный КПСВЭВнг(А)-LS 1x2x0,75				65			
		Труба гофрированная ПВХ с протяжкой Ø20 мм, ДКС				200	91920		
1. Схема выполнена в соответствии с ГОСТ 21.408-2013;									
2. Подключение оборудования уточнить по эксплуатационным документам;									
3. Длины кабельных линий уточнить при монтаже.									
Согласовано		Взам.инв. Н		Подпись и дата		Инв.Н подл.			
						2024-01-01-АОВ			
						«Спортивный комплекс с бассейном и с универсальным спортивным залом, расположенный на земельном участке с кадастровым номером 61:44:0082615:22608 по адресу: Ростовская область, Октябрьский район, г. Ростов-на Дону, ул. Вавилова, в районе военного городка №140 Ростовской -на-Дону КЗЧ района»			
		Изм.	Кол.уч.	Лист	№док.	Подпись	Дата		
		Разраб.		Терентьев			01.25	Автоматизация отопления, вентиляции	Стадия
		ГИП		Волхова			01.25		Р
									Лист
									Листов
		Н. контр		Огарков			01.25	ШЧВОА1. Схема соединений внешних проводов	
								000 Фирма "Стройкомплекс"	



М2

L N PE

В0А1-5

ВВГнг(А)-LS 3х1,5, l=15 м
лоток, гофра Ø20, l=15 м

L N PE

М5

L N PE

В0А1-6

ВВГнг(А)-LS 3х1,5, l=30 м
лоток, гофра Ø20, l=30 м

L N PE

ТТ1

1 2

В0А1-7

КПСВЭВнг(А)-LS 1х2х0,75, l=15 м
лоток, гофра Ø20, l=15 м

1 2 PE

ТТ2

1 2

В0А1-8

КПСВЭВнг(А)-LS 1х2х0,75, l=30 м
лоток, гофра Ø20, l=30 м

1 2 PE

ТТ3

1 2

В0А1-9

КПСВЭВнг(А)-LS 1х2х0,75, l=20 м
лоток, гофра Ø20, l=20 м

1 2 PE

см. раздел ЭМ

ШУВ0А1

L N PE

L N PE

2 3 1

2 3 1

L N PE

L N PE

1 2 PE

1 2 PE

1 2 PE

L1 L2 L3 N PE

Согласовано

Взам.инж. Н

Подпись и дата

Инж.Н подл.

Изм.

Колуч

Лист

№ док


Подпись

Дата.

2024-01-01-AOB

Лист 64

Формат А3

Поз.		Наименование				Кол.	Примечание		
		Кабель силовой ВВГнг(А)-LS 3x1,5				90			
		Кабель сигнальный КПСВЭВнг(А)-LS 2x2x0,75				45			
		Кабель сигнальный КПСВЭВнг(А)-LS 1x2x0,75				65			
		Труба гофрированная ПВХ с протяжкой Ø20 мм, ДКС				200	91920		
<div>1. Схема выполнена в соответствии с ГОСТ 21.408-2013;</div> <div>2. Подключение оборудования уточнить по эксплуатационным документам;</div> <div>3. Длины кабельных линий уточнить при монтаже.</div>									
Согласовано									
Взам.инв. N									
Подпись и дата									
Инв. N подл.									
							2024-01-01-AOB		
							«Спортивный комплекс с бассейном и с универсальным спортивным залом, расположенный на земельном участке с кадастровым номером 61:44:0082615:22608 по адресу: Ростовская область, Октябрьский район, г. Ростов-на Дону, ул. Вавилова, в районе военного городка №140 Ростовской -на-Дону КЗЧ района»		
		Изм.	Кол.уч.	Лист	№док.	Подпись	Дата		
		Разраб.		Терентьев			01.25	Автоматизация отопления, вентиляции	Стадия
		ГИП		Волхова			01.25		Р
									66
		Н. контр		Огарков			01.25	ШУВОА2. Схема соединений внешних проводов	000 Фирма "Стройкомплекс"

Согласовано

		Взам.инф. N
Подпись и дата		
Инф. N подл.		

Наименование параметров и место отбора импульсов	В0А3	В0А4	Эхходовой клапан	Эхходовой клапан	Циркуляционный насос	Циркуляционный насос	Датчик температуры			Ввод напряжения питания	
	Двигатель	Двигатель	Привод	Привод	Двигатель	Двигатель	Обратный трубопровод	Обратный трубопровод	Температуры воздуха в помещении		
	Обозначение, позиция	М1	М4	М3	М6	М2	М5	ТТ1	ТТ2		ТТ3
<div><div><div><div><div><div>М 1</div><div>L N PE</div></div><div>BOA2-1</div><div>ВВГнг(А)-LS 3х1,5, l=15 м лопок, гофра Ø20, l=15 м</div><div><div>L N PE</div></div></div><div><div>М 4</div><div>L N PE</div></div><div>BOA2-2</div><div>ВВГнг(А)-LS 3х1,5, l=30 м лопок, гофра Ø20, l=30 м</div><div><div>L N PE</div></div></div><div><div>М 3</div><div>2 3 1</div></div><div>BOA2-3</div><div>КПСВЭВнг(А)-LS 2х2х0,75, l=15 м лопок, гофра Ø20, l=15 м</div><div><div>2 3 1</div></div></div><div><div>М 6</div><div>2 3 1</div></div><div>BOA2-4</div><div>КПСВЭВнг(А)-LS 2х2х0,75, l=30 м лопок, гофра Ø20, l=30 м</div><div><div>2 3 1</div></div></div> <div><div>М 2</div><div>L N PE</div></div> <div>BOA2-5</div> <div>ВВГнг(А)-LS 3х1,5, l=15 м лопок, гофра Ø20, l=15 м</div> <div><div>L N PE</div></div> <div><div>М 5</div><div>L N PE</div></div> <div>BOA2-6</div> <div>ВВГнг(А)-LS 3х1,5, l=30 м лопок, гофра Ø20, l=30 м</div> <div><div>L N PE</div></div> <div><div>ТТ 1</div><div>1 2</div></div> <div>BOA2-7</div> <div>КПСВЭВнг(А)-LS 1х2х0,75, l=15 м лопок, гофра Ø20, l=15 м</div> <div><div>1 2 PE</div></div> <div><div>ТТ 2</div><div>1 2</div></div> <div>BOA2-8</div> <div>КПСВЭВнг(А)-LS 1х2х0,75, l=30 м лопок, гофра Ø20, l=30 м</div> <div><div>1 2 PE</div></div> <div><div>ТТ 3</div><div>1 2</div></div> <div>BOA2-9</div> <div>КПСВЭВнг(А)-LS 1х2х0,75, l=20 м лопок, гофра Ø20, l=20 м</div> <div><div>1 2 PE</div></div> <div><div>см. раздел ЭМ</div></div> <div><div>ШЧВ0А2</div><div><div><div>L N PE</div></div><div><div>L N PE</div></div><div><div>2 3 1</div></div><div><div>2 3 1</div></div><div><div>L N PE</div></div><div><div>L N PE</div></div><div><div>1 2 PE</div></div><div><div>1 2 PE</div></div><div><div>1 2 PE</div></div><div><div>L1 L2 L3 N PE</div></div></div></div>											

Изм.	Колуч	Лист	№ док	Подпись	Дата

2024-01-01-А0В

67

М 2

L N PE

BOA2-5

ВВГнг(A)-LS 3х1,5, l=15 м
лопок, гофра Ø20, l=15 м

L N PE

М 5

L N PE

BOA2-6

ВВГнг(A)-LS 3х1,5, l=30 м
лопок, гофра Ø20, l=30 м

L N PE

ТТ 1

1 2

BOA2-7

КПСВЭВнг(A)-LS 1х2х0,75, l=15 м
лопок, гофра Ø20, l=15 м

1 2 PE

ТТ 2

1 2

BOA2-8

КПСВЭВнг(A)-LS 1х2х0,75, l=30 м
лопок, гофра Ø20, l=30 м

1 2 PE

ТТ 3

1 2

BOA2-9

КПСВЭВнг(A)-LS 1х2х0,75, l=20 м
лопок, гофра Ø20, l=20 м

1 2 PE



см. раздел ЭМ

L1 L2 L3 N PE

Изм.	Колуч	Лист	N док	Подпись	Дата


2024-01-01-AOB


Лист
67

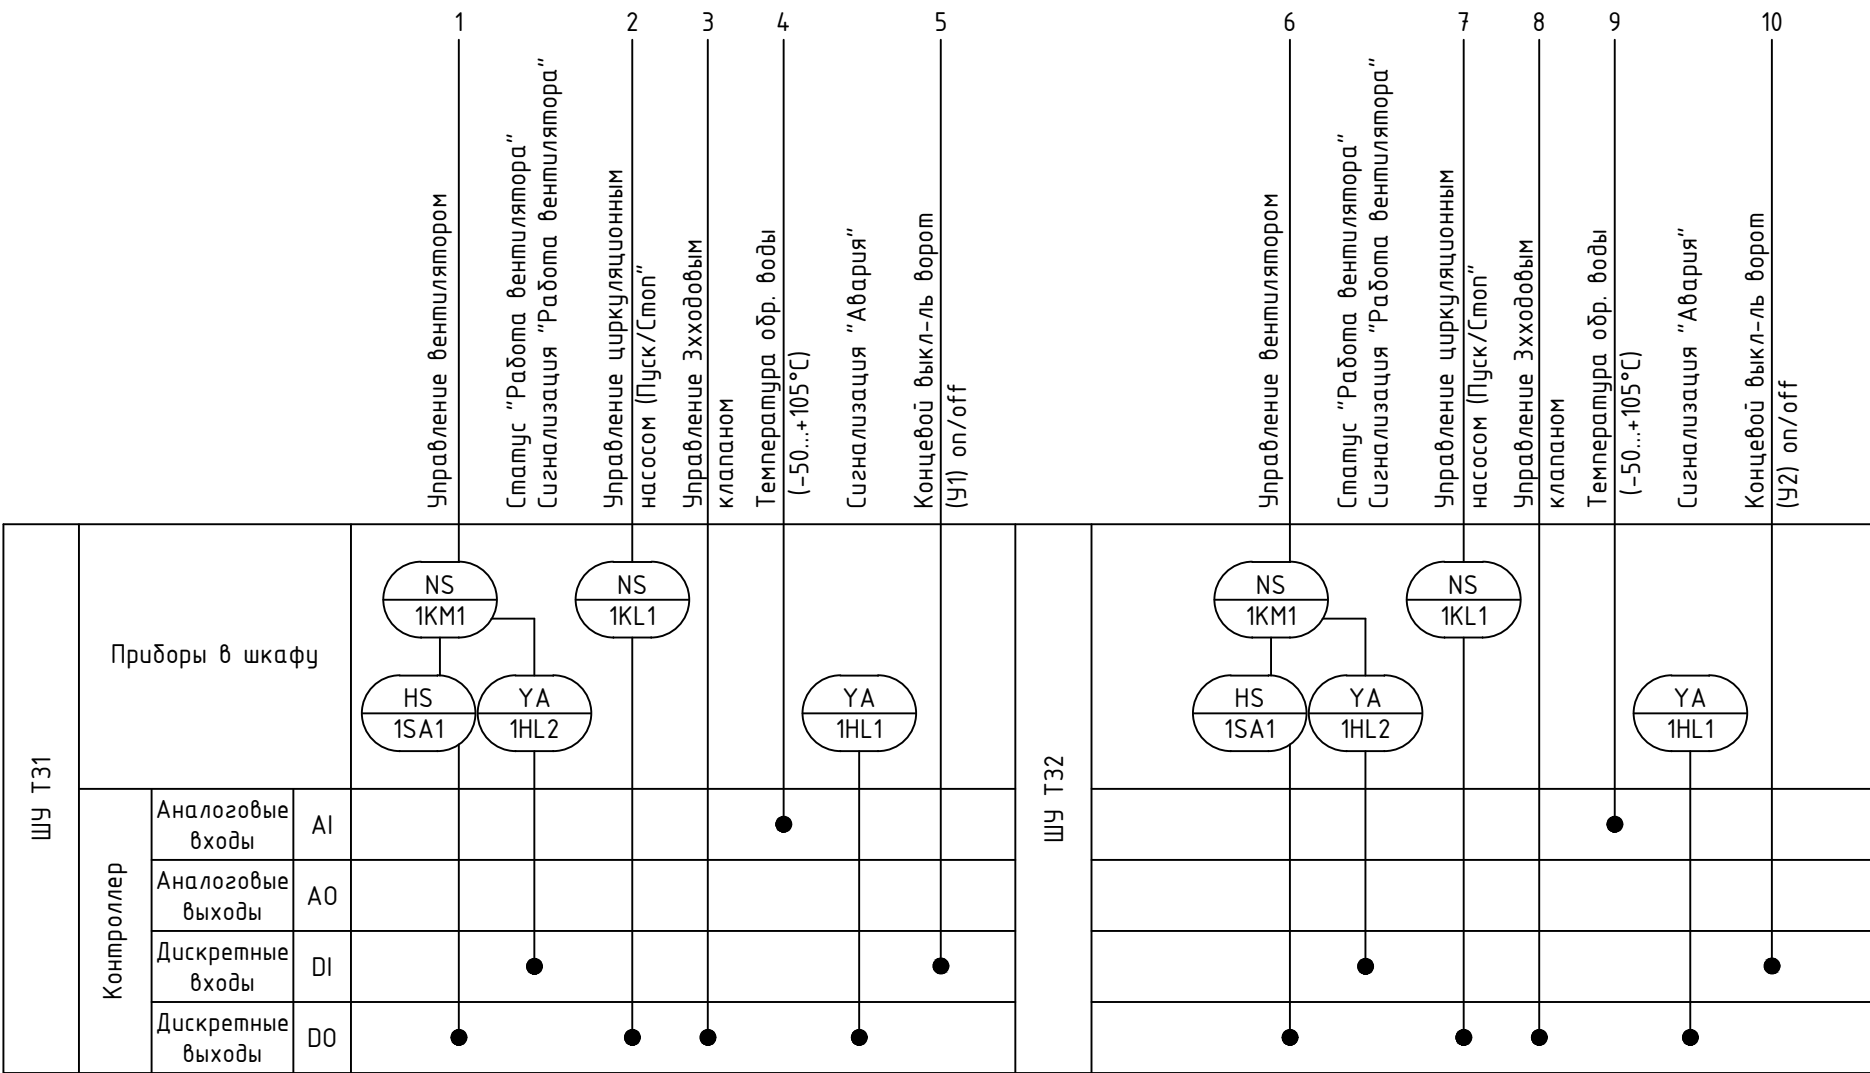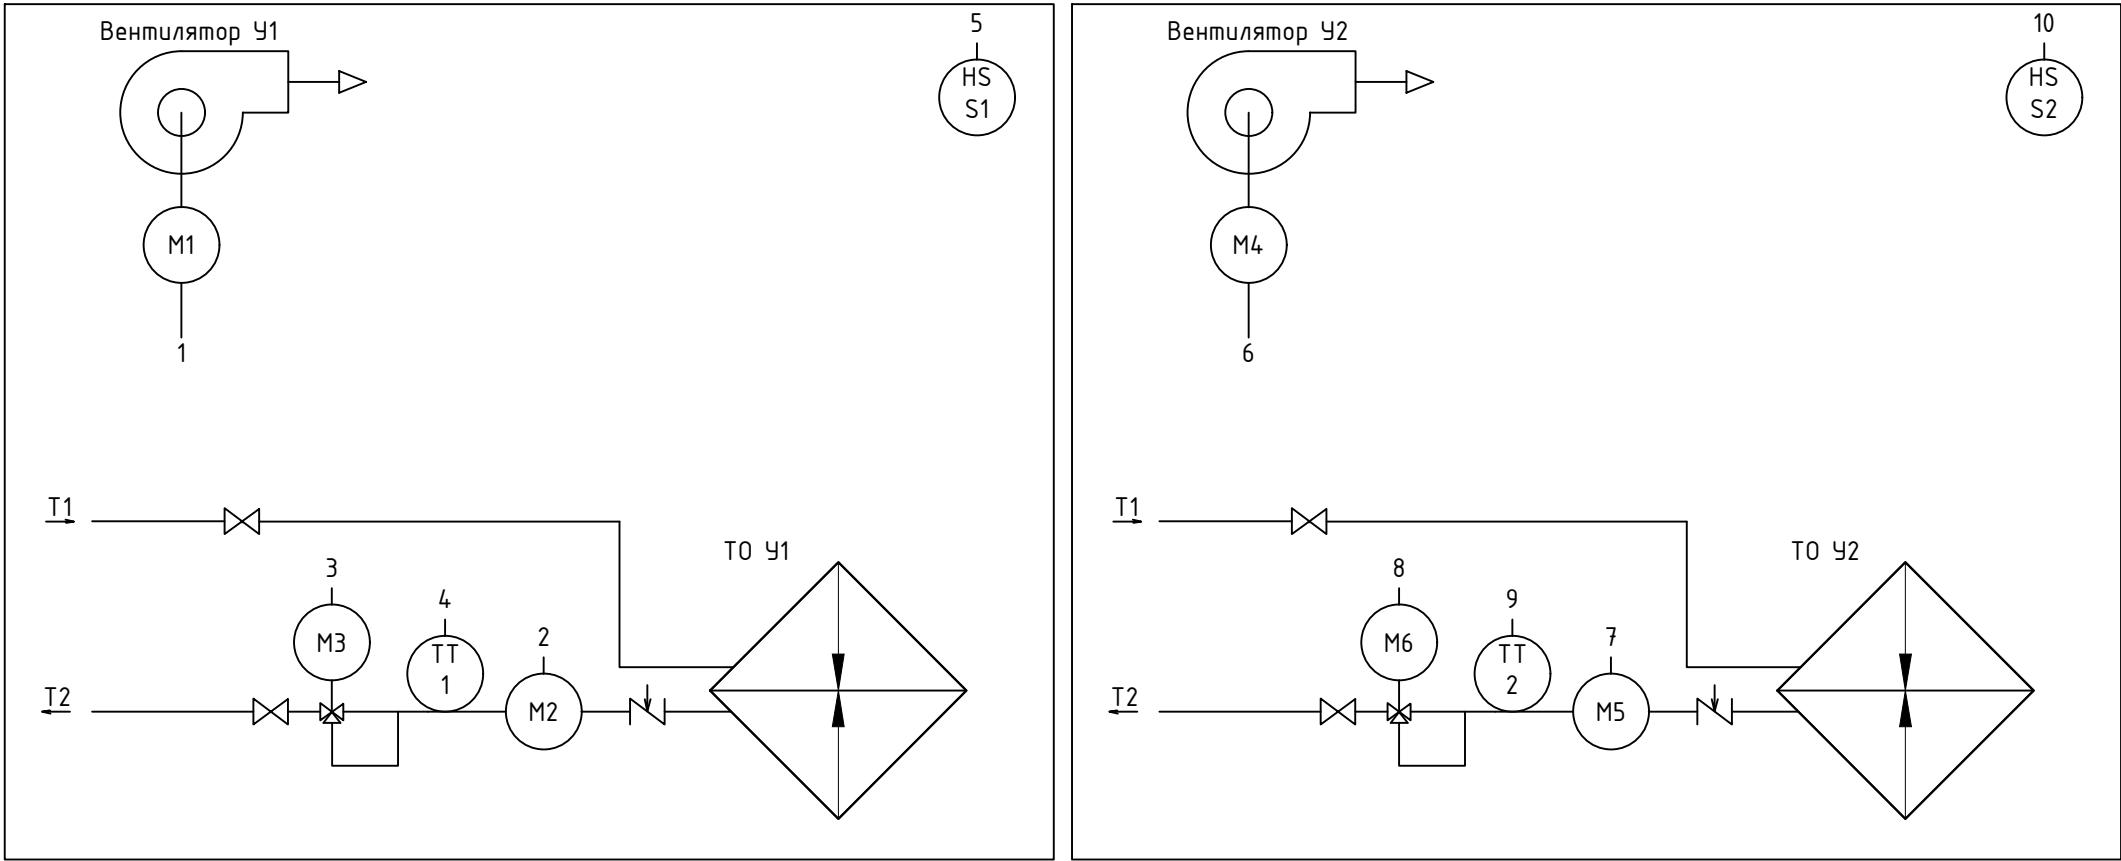


Поз.	Наименование	Кол.	Примечание
M1, M4	Двигатель вентилятора тепловой завесы	2	см. раздел ОВ
M3, M6	Электропривод трехходового клапана	2	см. раздел ОВ
M2, M5	Электропривод циркуляционным насоса	2	см. раздел ОВ
S1, S2	Концевой выключатель, Тепломаш	2	ВП-15K21
TT1, TT2	Накладной датчик температуры -50...+120°C, РТ1000, IP54, ОВЕН	2	ДТС224-РТ1000.В2.43/1

1. Схема автоматизации выполнена в соответствии с ГОСТ 21.408-2013;
2. Датчики открытия ворот S1 установить в верхней части секционных ворот дебаркадера в месте исключаящем повреждение датчика при проведении погрузочно/разгрузочных работ, а также при открытии/закрытии ворот.

						2024-01-01-A0B			
						«Спортивный комплекс с бассейном и с универсальным спортивным залом, расположенный на земельном участке с кадастровым номером 6144-0082615-22608 по адресу: Ростовская область, Октябрьский район, г. Ростов-на Дону, ул. Вавилова, в районе военного городка №140 Ростовской -на-Дону КЗЧ района»			
Изм.	Кол.уч.	Лист	№ док.	Подпись	Дата	Автоматизация отопления, вентиляции	Стадия	Лист	Листов
Разраб.		Терентьев			01.25		Р	68	
ГИП		Волхова			01.25				
						ШУ ТЗ1, ШУ ТЗ2. Схема автоматизации	ООО Фирма "Стройкомплекс"		
Н. контр		Огарков			01.25				

Поз.		Наименование				Кол.	Примечание		
		Кабель силовой ВВГнг(А)-LS 4х1,5				231			
		Кабель силовой ВВГнг(А)-LS 3х1,5				231			
		Кабель сигнальный КПСВВнг(А)-LS 1х2х0,75				462			
		Кабель сигнальный КПСВЭВнг(А)-LS 2х2х0,75				231			
		Кабель сигнальный КПСВЭВнг(А)-LS 1х2х0,75				231			
		Труба гофрированная ПВХ с протяжкой Ø20 мм, ДКС				1386	91920		
1. Схема выполнена в соответствии с ГОСТ 21.408-2013;									
2. Подключение оборудования уточнить по эксплуатационным документам;									
3. Длины кабельных линий уточнить при монтаже.									
Согласовано		Взам.инв. Н		Подпись и дата		2024-01-01-АОВ			
						«Спортивный комплекс с бассейном и с универсальным спортивным залом, расположенный на земельном участке с кадастровым номером 61:44:0082615:22608 по адресу: Ростовская область, Октябрьский район, г. Ростов-на Дону, ул. Вавилова, в районе военного городка №140 Ростовской -на-Дону КЗЧ района»			
		Изм.	Кол.уч.	Лист	№док.	Подпись	Дата		
		Разраб.		Терентьев			01.25	Автоматизация отопления, вентиляции	Стадия
		ГИП		Волхова			01.25		Р
									Лист
									69
									Листов
		Н. контр		Огарков			01.25	ШУ ТЗ1, ШУ ТЗ2. Схема соединений внешних проводок	
								000 Фирма "Стройкомплекс"	

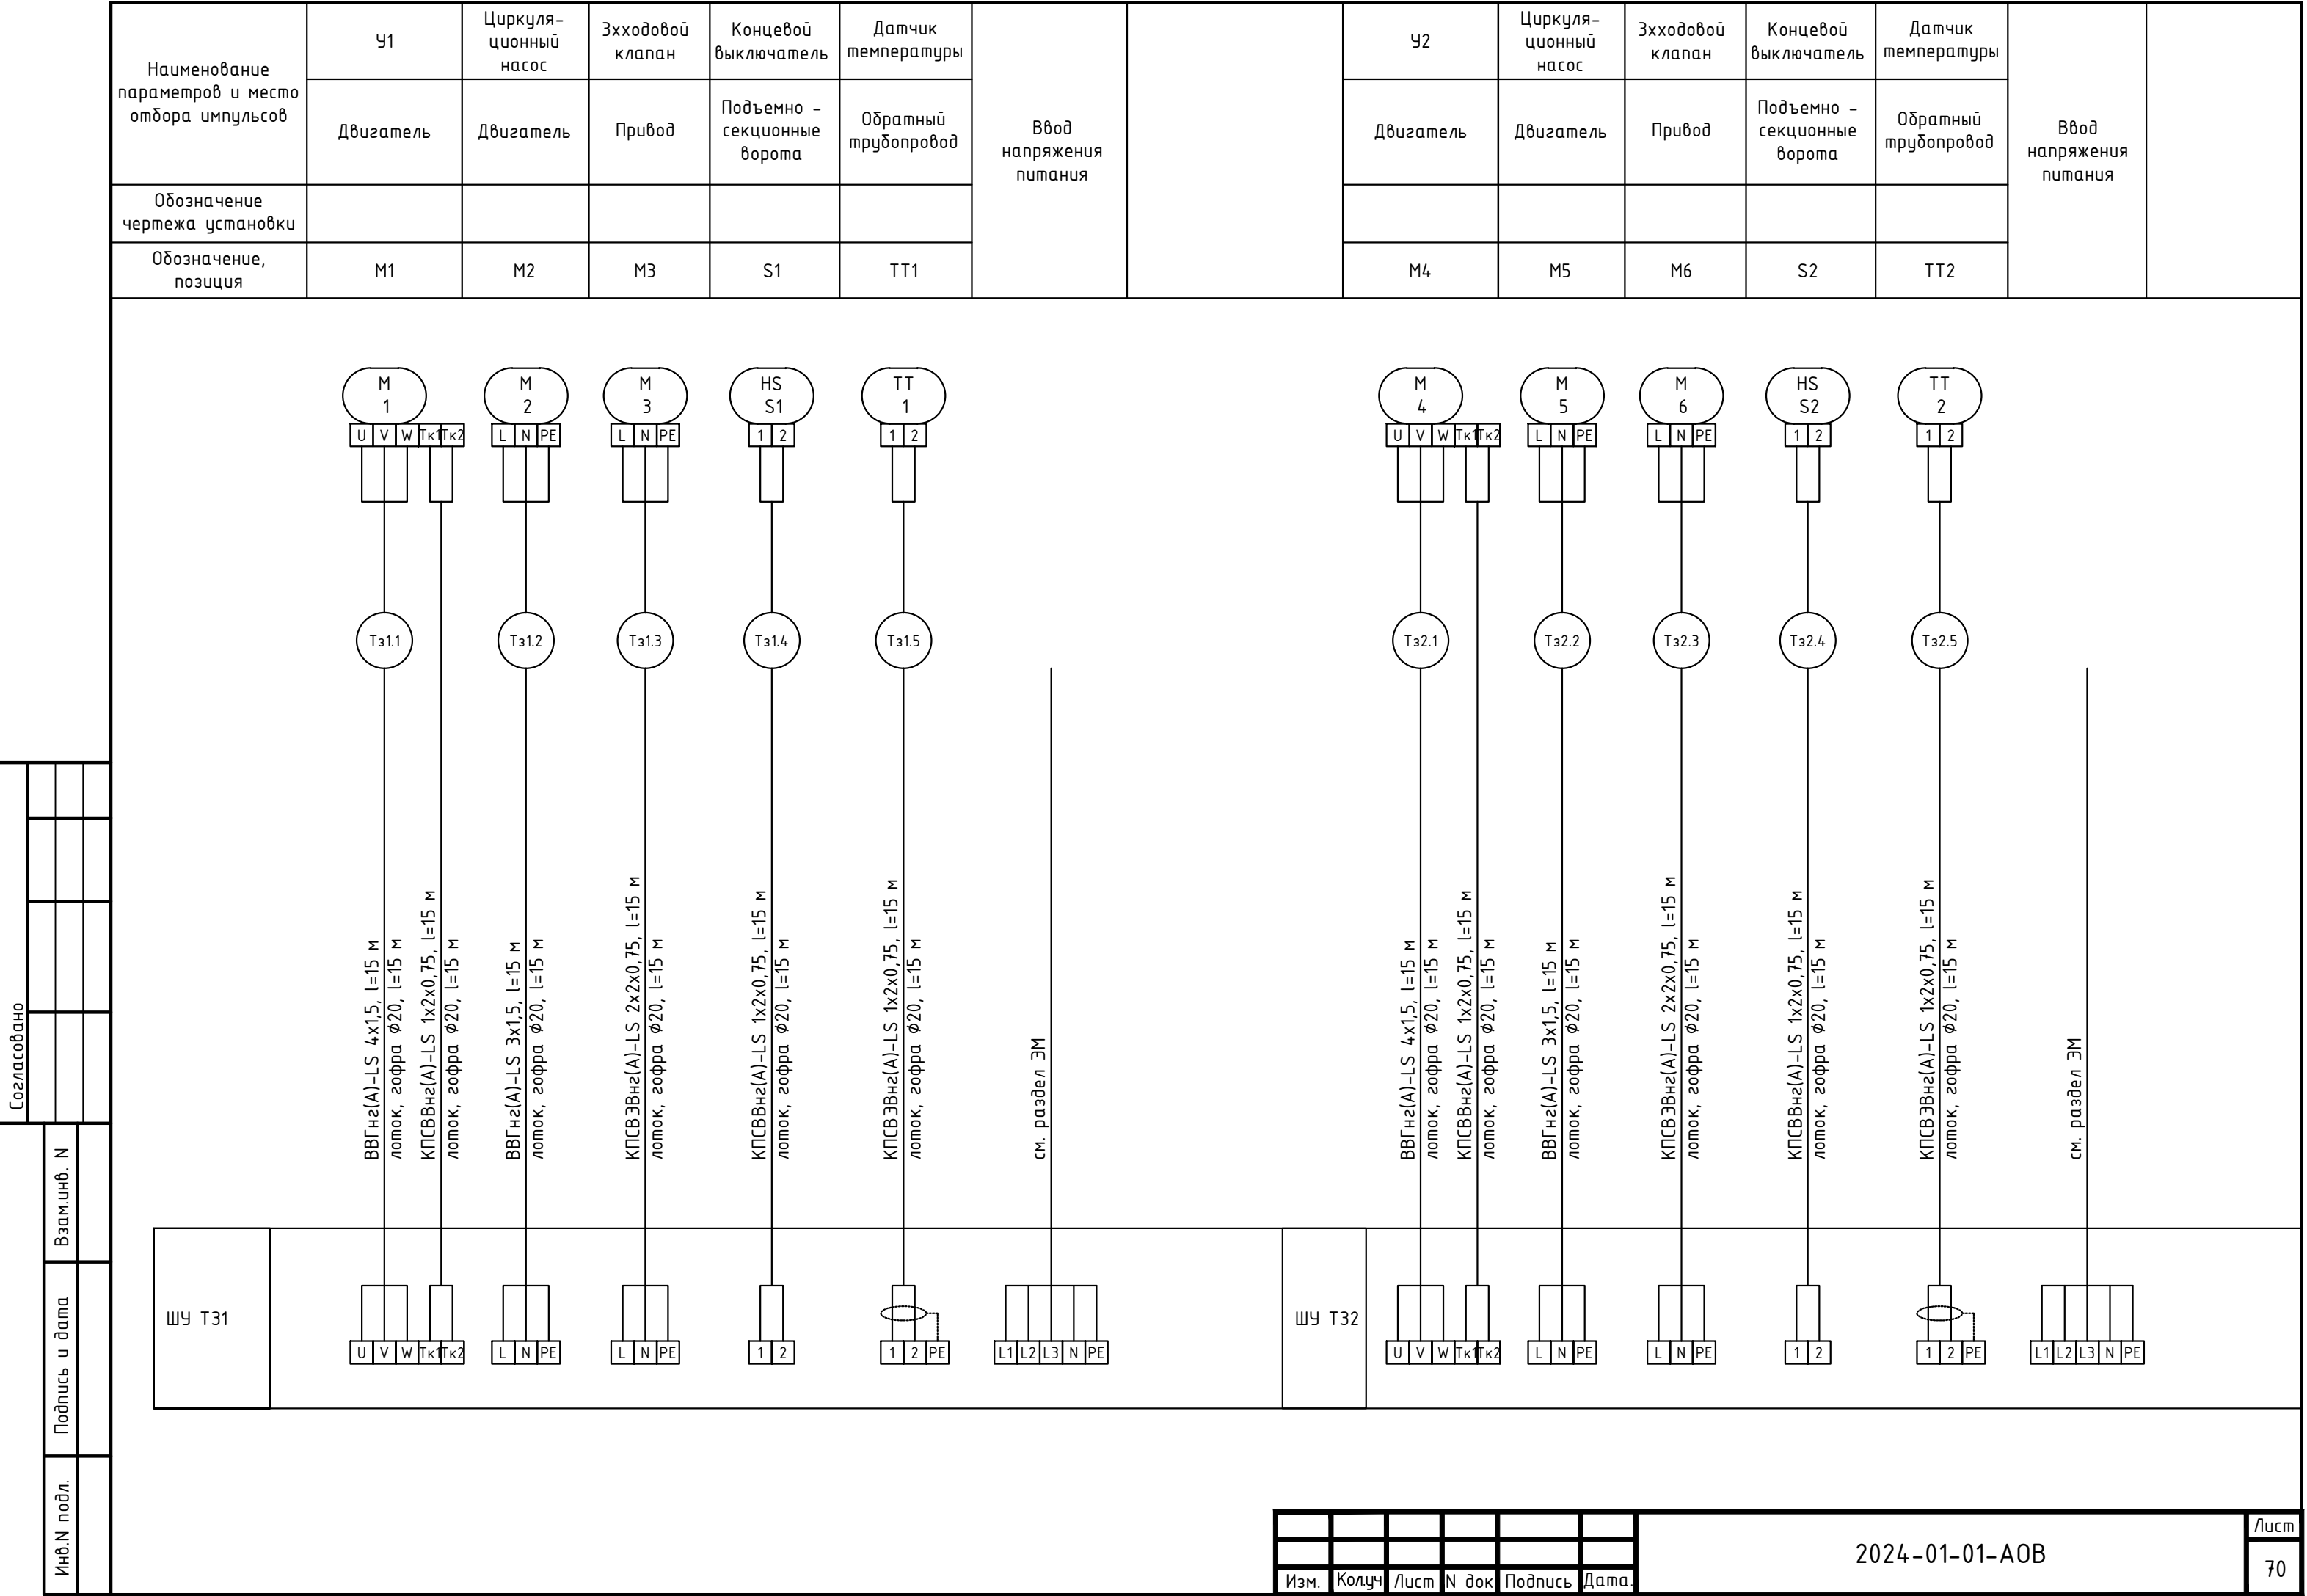

Изм.

Колуч

Лист

№ док

Подпись

Дата.



2024-01-01-AOB

Лист


70

Формат А3


Поз.	Наименование	Кол.	Примечание
M1, M4	Двигатель вентилятора тепловой завесы	2	см. раздел ОБ
M3, M6	Электропривод трехходового клапана	2	см. раздел ОБ
M2, M5	Электропривод циркуляционного насоса	2	см. раздел ОБ
S1, S2	Концевой выключатель, Тепломаш	2	ВП-15K21
TT1, TT2	Накладной датчик температуры -50...+120°C, PT1000, IP54, ОВЕН	2	ДТС224-PT1000.B2.43/1

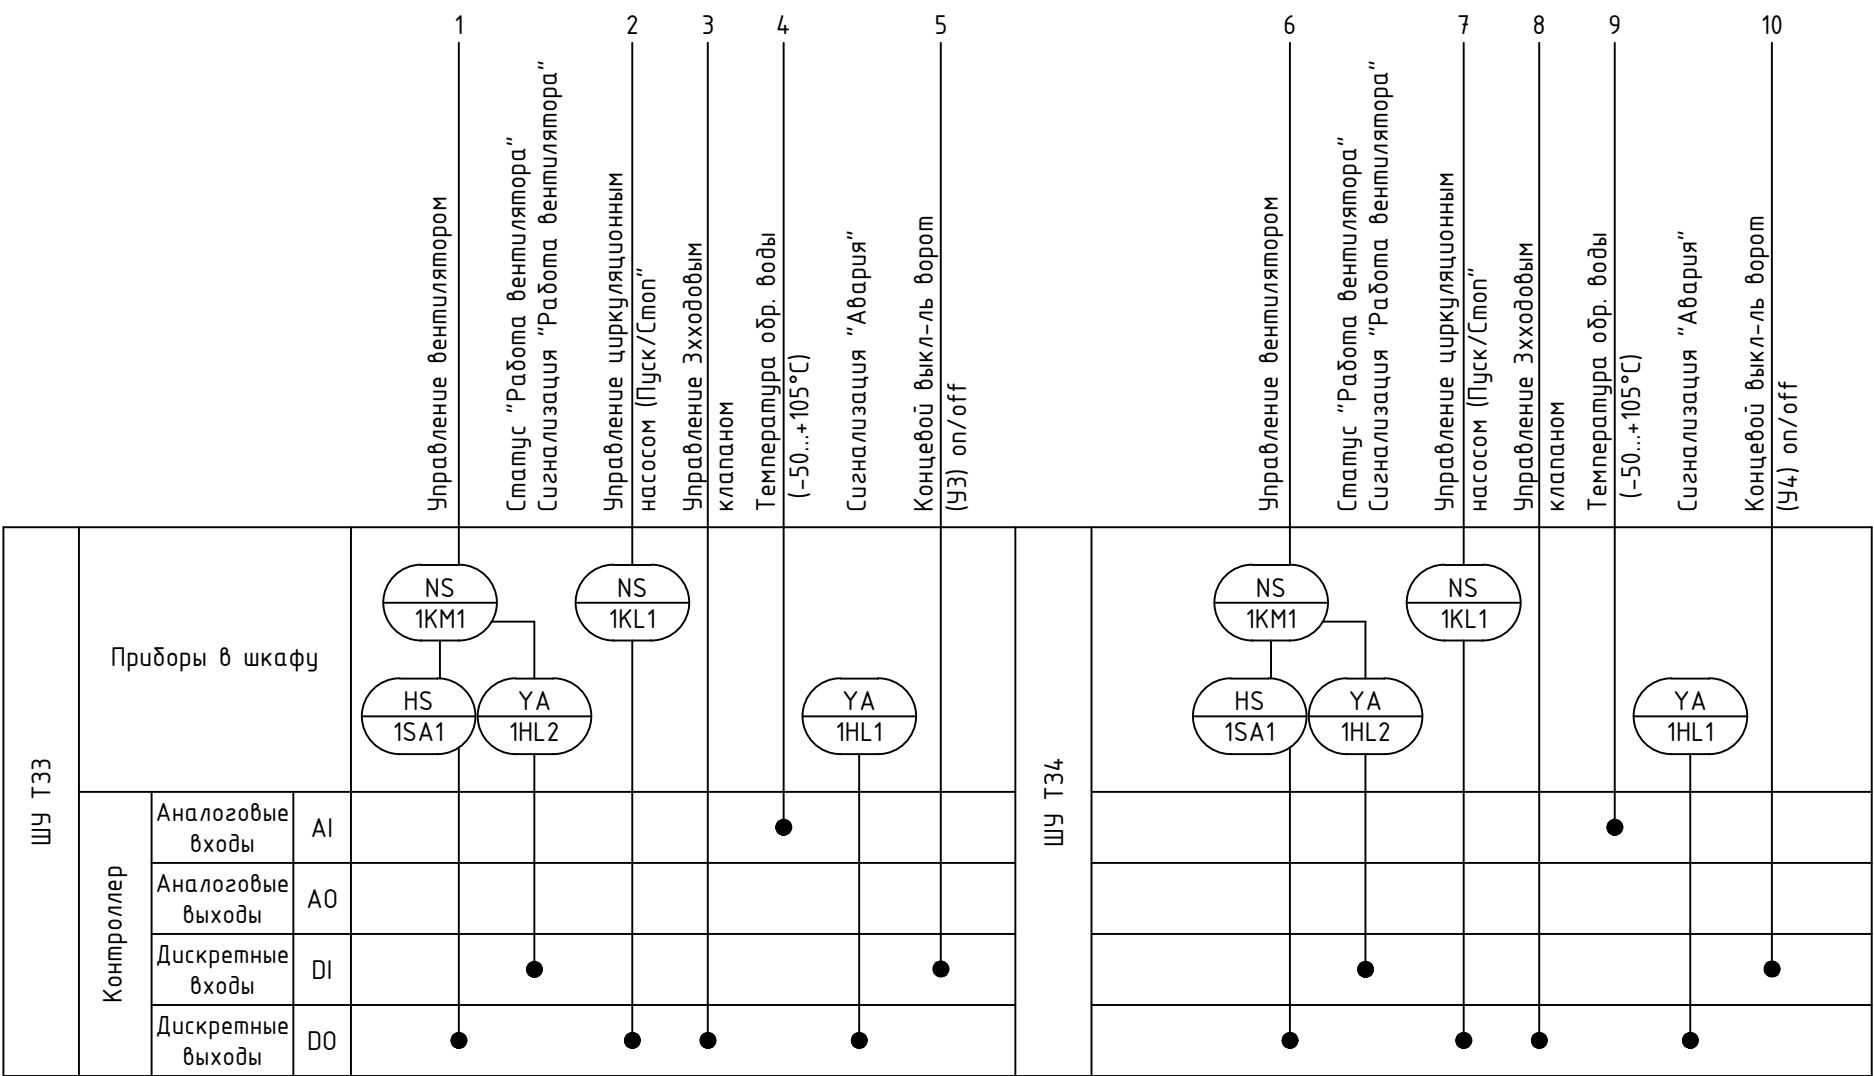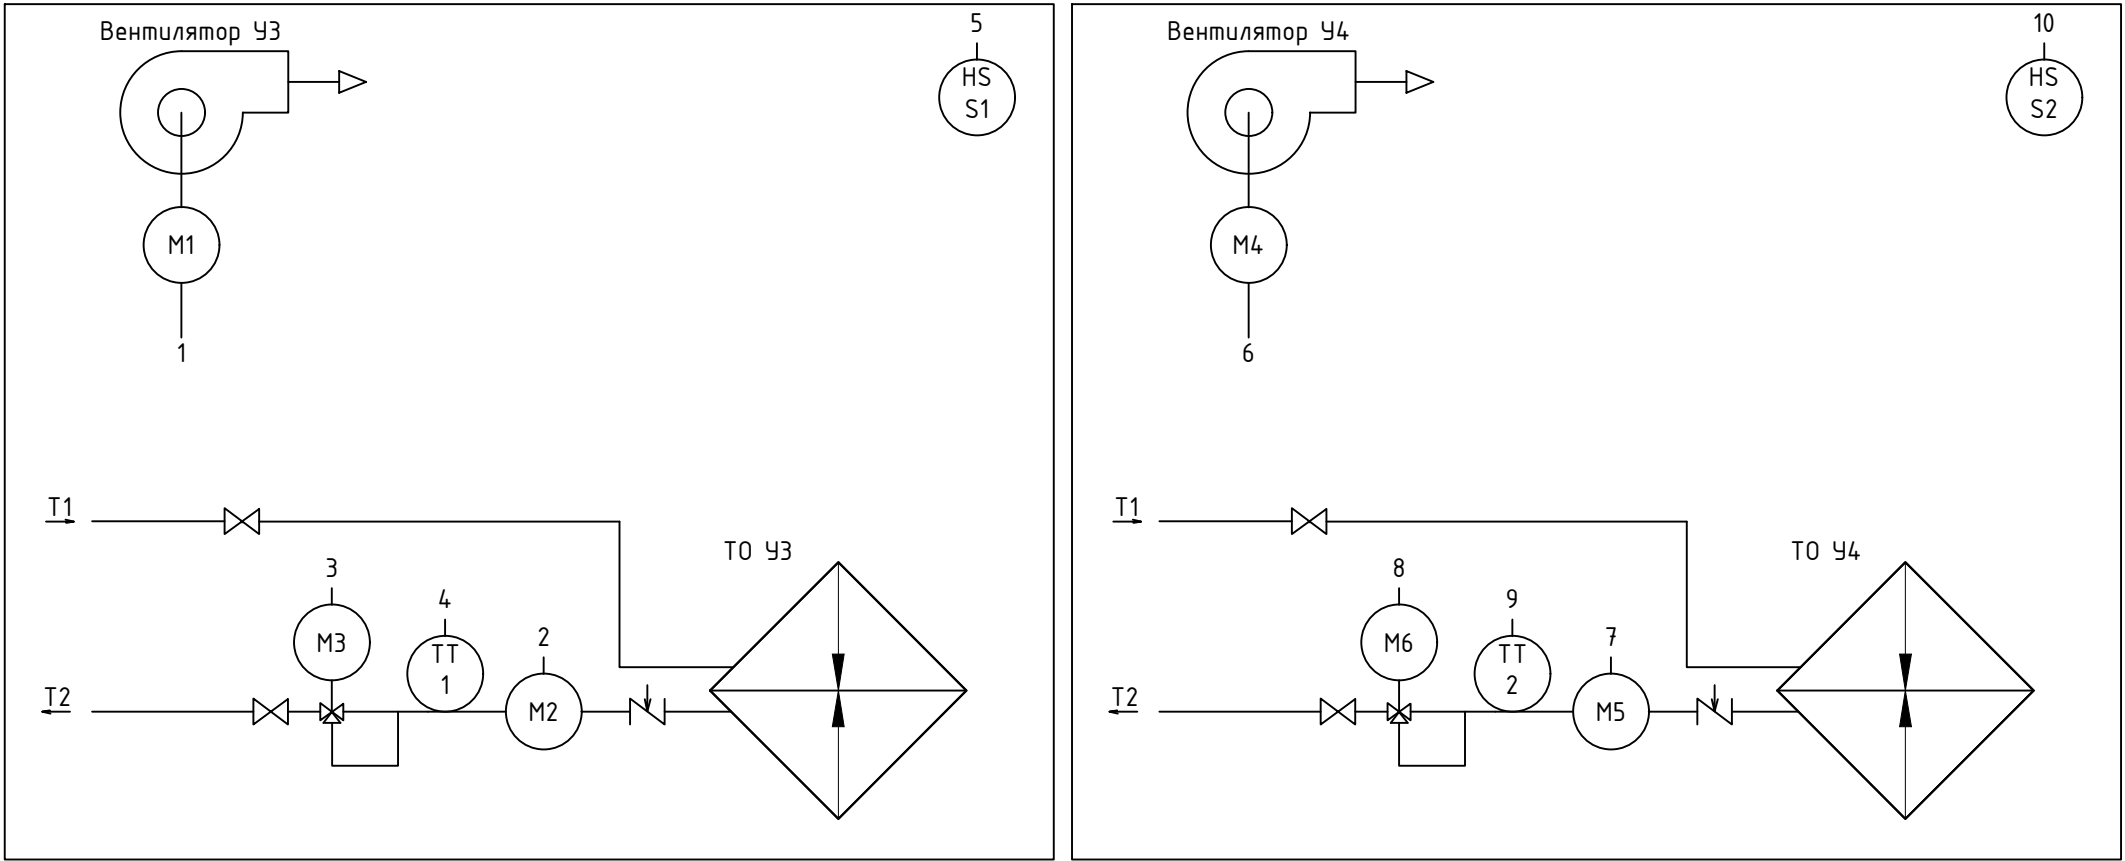



1. Схема автоматизации выполнена в соответствии с ГОСТ 21.408-2013;
2. Датчики открытия ворот S1 установить в верхней части секционных ворот дебаркадера в месте исключения повреждения датчика при проведении погрузочно/разгрузочных работ, а также при открытии/закрытии ворот.

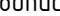
						2024-01-01-АОВ			
						«Спортивный комплекс с бассейном и с универсальным спортивным залом, расположенный на земельном участке с кадастровым номером 61:44:0082615:22608 по адресу: Ростовская область, Октябрьский район, г. Ростов-на Дону, ул. Вавилова, в районе военного городка №140 Ростовской -на-Дону КЗЧ района»			
Изм.	Кол.уч.	Лист	№док	Подпись	Дата	Автоматизация отопления, вентиляции	Стадия	Лист	Листов
Разраб.		Терентьев			01.25		Р	71	
ГИП		Волхова			01.25				
						ШУ ТЗ1, ШУ ТЗ2. Схема автоматизации	ООО Фирма "Стройкомплекс"		
Н. контр		Огарков			01.25				


	Поз.	Наименование					Кол.	Примечание			
		Кабель силовой ВВГнг(А)-LS 4х1,5					231				
		Кабель силовой ВВГнг(А)-LS 3х1,5					231				
		Кабель сигнальный КПСВВнг(А)-LS 1х2х0,75					462				
		Кабель сигнальный КПСВЭВнг(А)-LS 2х2х0,75					231				
		Кабель сигнальный КПСВЭВнг(А)-LS 1х2х0,75					231				
		Труба гофрированная ПВХ с протяжкой Ø20 мм, ДКС					1386	91920			
	<div></div> <div>1. Схема выполнена в соответствии с ГОСТ 21.408-2013;</div> <div>2. Подключение оборудования уточнить по эксплуатационным документам;</div> <div>3. Длины кабельных линий уточнить при монтаже.</div>										
Согласовано							2024-01-01-AOB				
							«Спортивный комплекс с бассейном и с универсальным спортивным залом, расположенный на земельном участке с кадастровым номером 6144:0082615:22608 по адресу: Ростовская область, Октябрьский район, г. Ростов-на Дону, ул. Вавилова, в районе военного городка №140 Ростовской -на-Дону КЗЧ района»				
	Изм.	Кол.уч.	Лист	№док	Подпись	Дата					
	Разраб.		Терентьев			01.25	Автоматизация отопления, вентиляции		Стадия	Лист	Листов
	ГИП		Волхова			01.25			Р	72	
Инв. N подл.							ШУ ТЗЗ, ШУ ТЗ4. Схема соединений внешних проводок		ООО Фирма "Стройкомплекс"		
	Н. контр		Огарков			01.25					

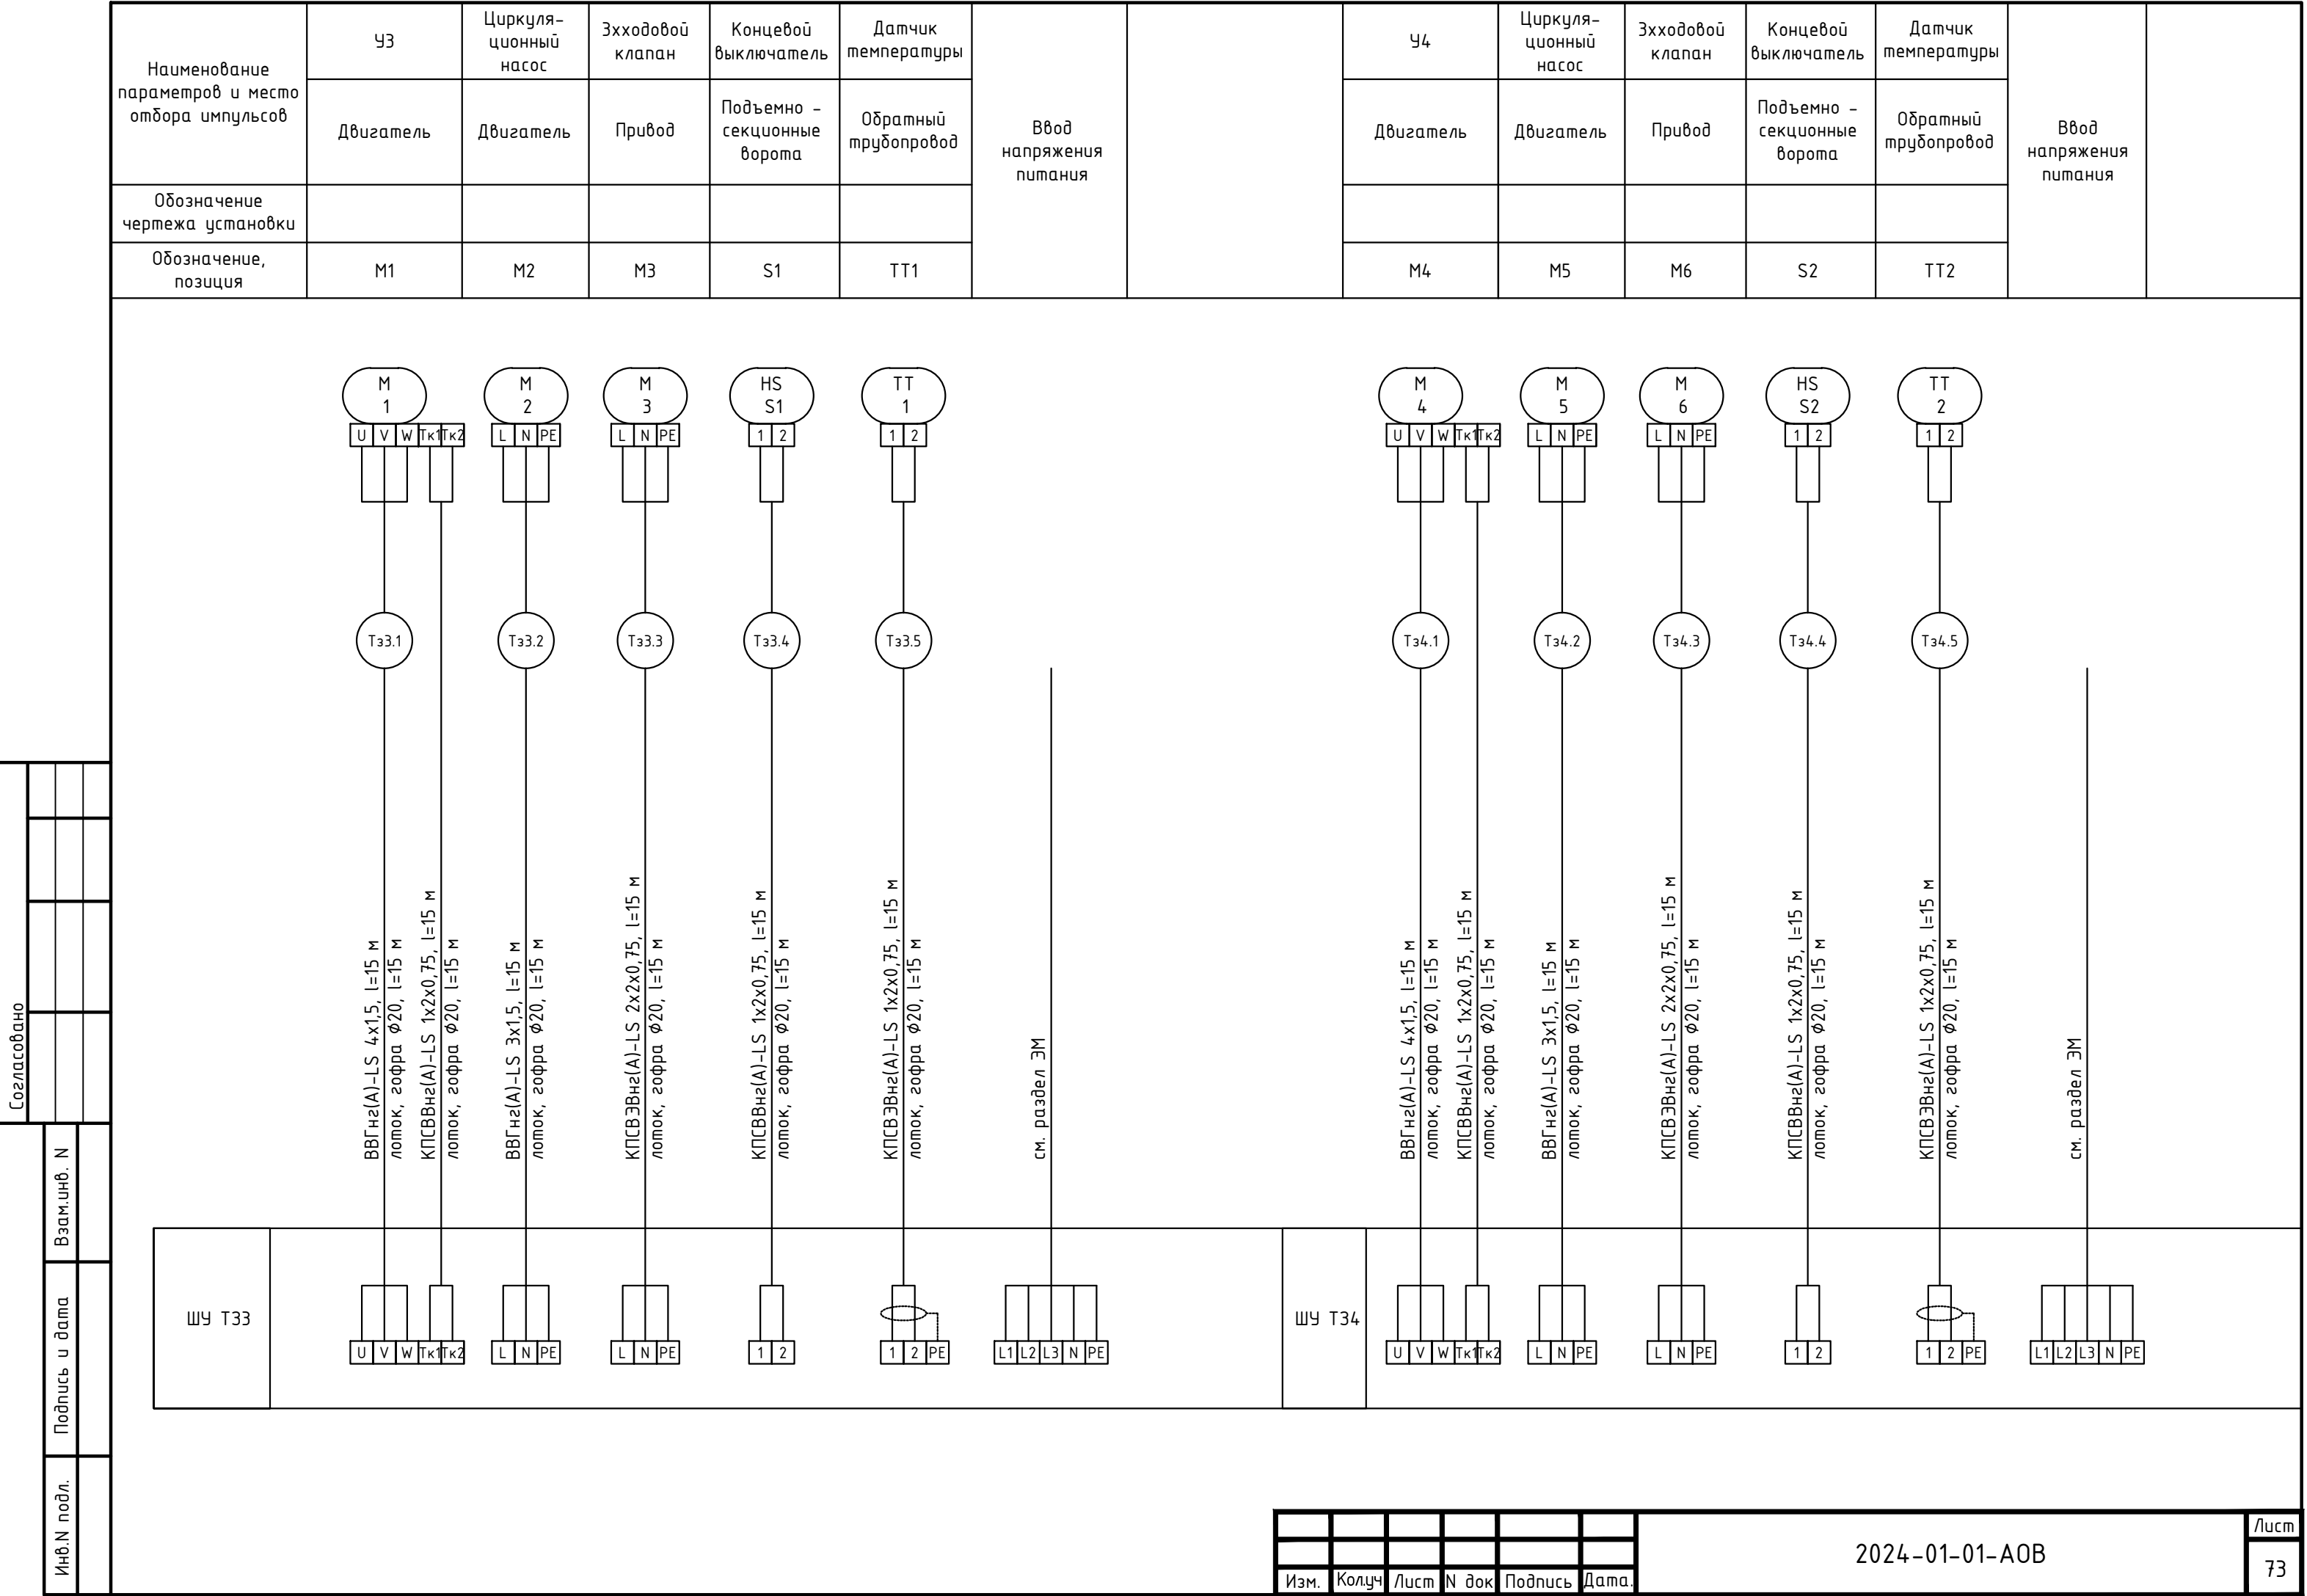

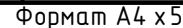

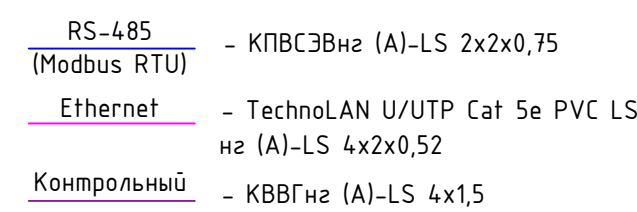


						2024-01-01-АОБ		
						«Спортивный комплекс с бассейном и с универсальным спортивным залом, расположенный на земельном участке с кадастровым номером 6144-006265-2268 по адресу: Ростовская область, Октябрьский район, с/посел.-на Дону, ул. Вавилова, в районе бывшего города ННАО Ростовской обл.-на Дону КЗН район»		
Изм.	Кол.чл.	Лист	№док.	Подпись	Дата			
Разраб.			Терентьев		01.25	Автоматизация отопления, вентиляции	Станд	Лист
							Р	76
ГИП			Волкова		01.25	Схема структурная АСУЗ	ООО Фирма "Стройкомплекс"	
Н. контр			Огарков		01.25			

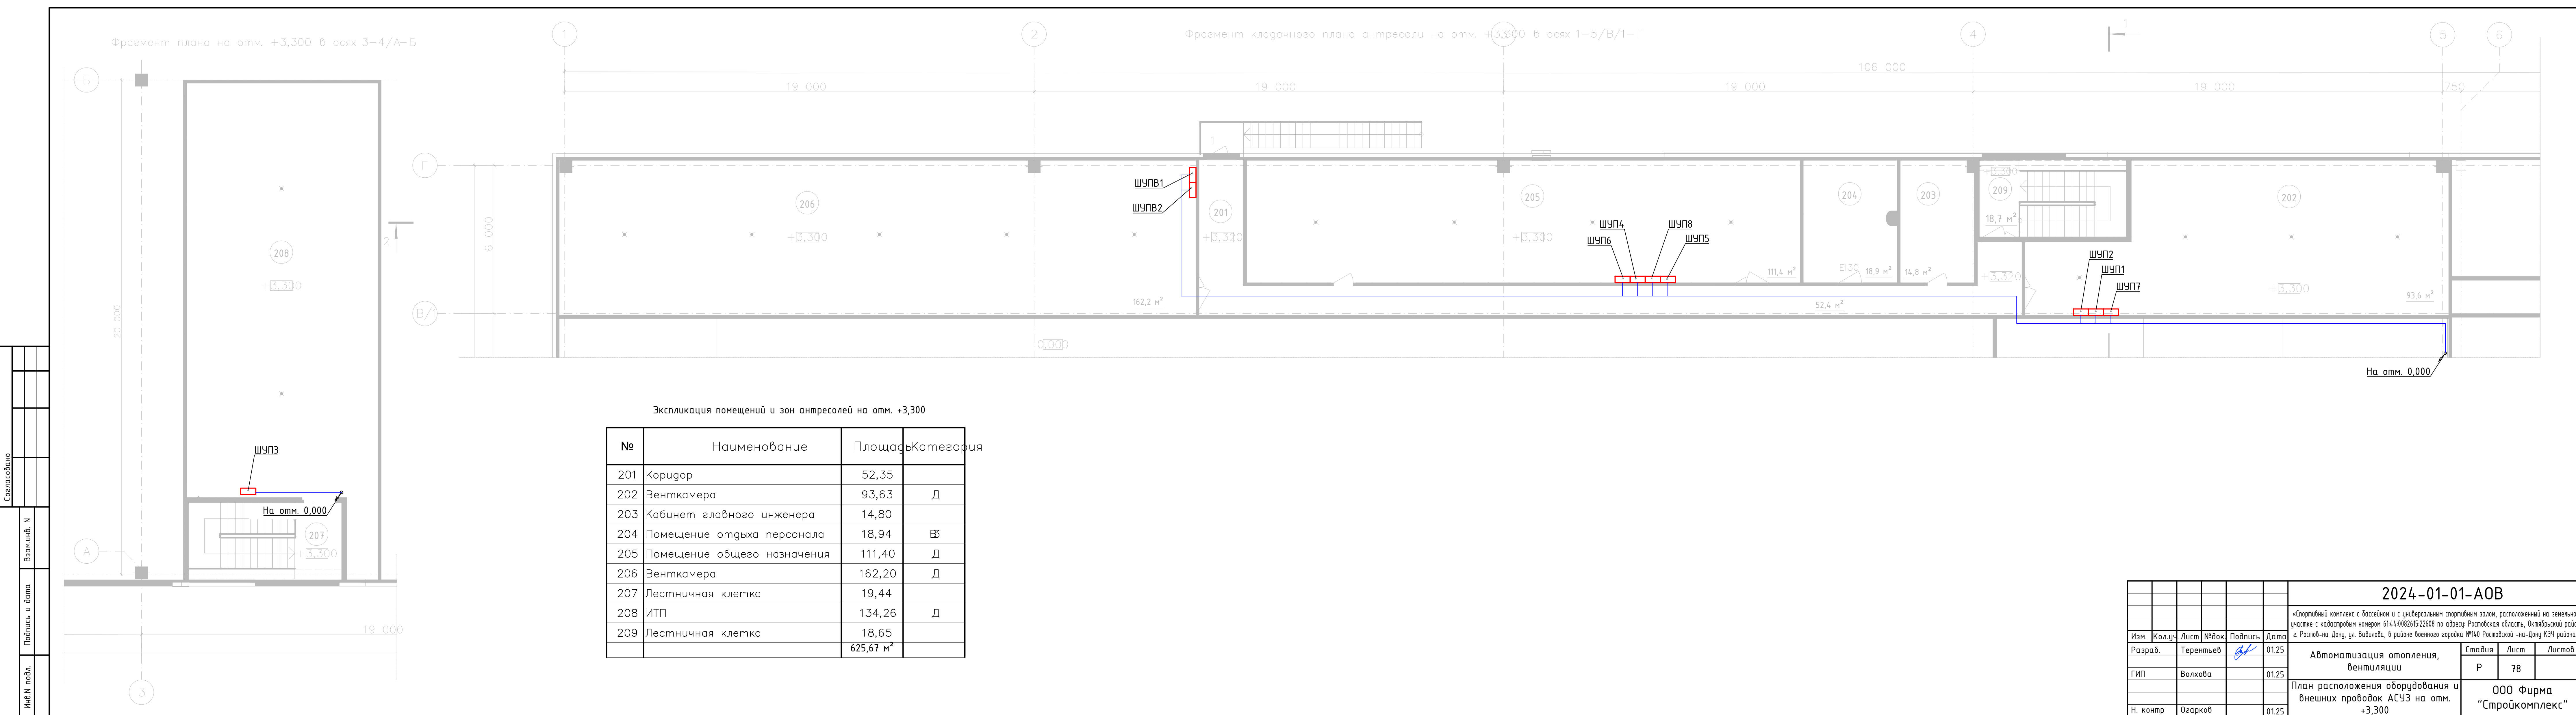

Согласовано:		
Инв. № подл.	Подп. и дата	Взам. инв. №

Поз.	Наименование и техническая характеристика	Тип, марка, обозначение документа, опросного листа	Код оборудования, изделия, материала	Завод-изготовитель	Ед. изм.	Кол.	Масса единицы, кг	Примечание
1	2	3	4	5	6	7	8	9
	Система АОВ							
1	Шкаф управления	ШУПВ1, ШУПВ2			шт.	2		см. раздел ОВ
2	Шкаф управления	ШУП1-ШУП8			шт.	8		см. раздел ОВ
3	Шкаф управления	ШУВ1-ШУВ4			шт.	4		см. раздел ОВ
4	Шкаф управления	ШУВ5-ШУВ8			шт.	4		см. раздел ОВ
5	Шкаф управления	ШУВ9-ШУВ12			шт.	4		см. раздел ОВ
6	Шкаф управления	ШУВ13-ШУВ17			шт.	5		см. раздел ОВ
7	Шкаф управления	ШУТ31-ШУТ34	2024-01-01-АОВ.0/1		шт.	4		
8	Шкаф управления	ШУВОА1-ШУВОА2	2024-01-01-АОВ.0/2		шт.	2		
9	Шкаф коммутационный	ШК1	2024-01-01-АОВ.0/3		шт.	4		
10	Шкаф коммутационный	ШК2	2024-01-01-АОВ.0/4		шт.	2		
11	Шкаф коммутационный	ШК3	2024-01-01-АОВ.0/5		шт.	2		
12	Шкаф коммутационный	ШК	2024-01-01-АОВ.0/6		шт.	2		

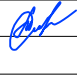						2024-01-01-АОВ.С01					
						«Спортивный комплекс с бассейном и с универсальным спортивным залом, расположенный на земельном участке с кадастровым номером 61:44:0082615:22608 по адресу: Ростовская область, Октябрьский район, г. Ростов-на Дону, ул. Вавилова, в районе военного городка №140 Ростовской -на-Дону КЗЧ района»					
Изм.	Кол.уч.	Лист	№ док.	Подпись	Дата	Автоматизация отопления, вентиляции		Стадия	Лист	Листов	
Разраб.		Терентьев			01.25			Р	1	3	
ГИП		Волхова			01.25	Спецификация оборудования, изделий и материалов		ООО Фирма "Стройкомплекс"			
Н. контр		Огарков			01.25						

Согласовано:				

[illegible]

						2024-01-01-AOB.CO1	Лист
Изм.	Кол. уч.	Лист	№ док.	Подп.	Дата		2

Согласовано:

Изм. № подл.

Подп. и дата

Взам. инв. №

Поз.	Наименование и техническая характеристика	Тип, марка, обозначение документа, опросного листа	Код оборудования, изделия, материала	Завод-изготовитель	Ед. изм.	Кол.	Масса единицы, кг	Примечание
1	2	3	4	5	6	7	8	9
	Кабеленесущие системы:							
27	Труба гофрированная из ПНД с протяжкой Ø16 мм		91916	ДКС	м.	2600		
28	Держатель с защелкой Ø16 мм		51016	ДКС	шт.	5200		
29	Труба гофрированная из ПНД с протяжкой Ø20 мм		91920	ДКС	м.	2600		
30	Держатель с защелкой Ø20 мм		51020	ДКС	шт.	5200		
31	Труба гофрированная из ПНД с протяжкой Ø25 мм		91925	ДКС	м.	2600		
32	Держатель с защелкой Ø25 мм		51025	ДКС	шт.	5200		
33	Труба гофрированная из ПНД с протяжкой Ø40 мм		91940	ДКС	м.	2600		
34	Держатель с защелкой Ø40 мм		51040	ДКС	шт.	5200		
35	Дюбель распорный Чапай 6х35 шипы+усы (полипропилен)		112812	Tech-KREP	шт.	2595		
36	Хомут Р6.6 стандартный, белый, 4,8х200, упак.: 100 шт		25215	ДКС	уп.	20		
37	Бирка кабельная У-134 квадрат 55х55 мм		UZMA-BIK-Y134-S	ИЕК	шт.	3000		
38	Бирка кабельная У-136 треугольник 55х55х55 мм		UZMA-BIK-Y136-T	ИЕК	шт.	800		
						2024-01-01-AOB.C01		Лист
								3
Изм.	Кол. уч.	Лист	№ док.	Подп.	Дата			

Согласовано	ШК1-ШК3	Поз.	Наименование и техническая характеристика	Тип, марка, обозначение документа, опросного листа	Код оборудования, изделия, материала	Поставщик	Ед. изме-рения	Кол.	Масса 1 ед., кг	Примечание	
		Оборудование автоматизации									
			Шкаф коммутационный ШК в составе:	2024-01-01-АОВ.ОЛЗ				шт.	3		
			Клемма на DIN рейку 2,5 мм серая	304120		Klemsan	шт.	75		ХТ1, ХТ2	
			Клемма на DIN рейку 2,5 мм синяя	304121		Klemsan	шт.	3		ХТ1, ХТ2	
			Клемма на DIN рейку 2,5 мм заземляющая	334120		Klemsan	шт.	15		ХТ1, ХТ2	
			Фиксатор (ограничитель) на DIN рейку	495049		IEK	шт.	36			
			Шина PEN "земля ноль"	YNN21-14-100		IEK	шт.	6			
			Угловой изолятор для "0" синий	YIS32		IEK	шт.	6			
			Корпус металлический ЩМП -3-0 У 2	YKM40-03-54		IEK	шт.	3			
			Сальник PG16	YSA20-14-16-54-K41		IEK	шт.	48			
			DIN- рейка, L=300 мм	YDN10-0030		IEK	шт.	6			
			Короб перфорированный 40x60 "Импакт"	CKM50-040-060-1-K03		IEK	шт.	3			
			Модуль аналогового ввода, 8AI	ioLogik E1240		MOXA	шт.	6			
			Счетчик импульсов-регистратор «Пульсар» Ethernet 4-канальный	H00002725			шт.	3			
			Блок питания	DRS-270-56		Eltex	шт.	6			
			Блок питания	MDR-10-12		MEAN WELL	шт.	3			
			Автоматический выключатель модульный YON MD63 2P 16A C 10kA	MD63-2C16-10		ДКС	шт.	3			
			Автоматический выключатель модульный YON MD63 1P 6A C 6kA	MD63-1C6-6		ДКС	шт.	9			
			Провод ПуГВнг-LS-0,38 сечением 1x1,5				м	30			
			Кабель "витая пара"	TechnoLAN U/UTP Cat 5e			м	3			
				PVC LShг (A)-LSLTx 4x2x0,52							
			Коннектор под витую пару, 5е, 8P8C, экранированный	NMC-RJ88RZ50SD1-100		Nikomax	шт.	40			
			Защитный колпачек для разъемов RJ45	NMC-RJBOOT65B-TR-100		Nikomax	шт.	40			
			Ethernet сервер последовательных интерфейсов, 8xRS-232/422/485,	NPort 5650-8-DT-J		MOXA	шт.	3			
	RJ-45 8pin, с адаптером питания										

Формат А3

**Опросный лист на шкаф управления тепловыми завесами ШУТЗ1-ШУТЗ4
на комплектный шкаф автоматики КША-01Р**

Сведения о Заказчике:

Наименование организации ООО Фирма «Стройкомплекс»
 Ф.И.О. заполнившего Терентьев С.Ю.
 Должность _____ контактный телефон +7 9226947351

Сведения об Объекте:

Наименование Тепловентиляторы: У1 – У4 (4 шт.)
 Место установки в непосредственной близости с установками
 Температура окружающей среды +5 / +40 (минимальная/максимальная)
 Влажность (без конденсата) _____ / до 90% (минимальная/максимальная)

Описание системы:

Функциональное назначение ☐ АПС (Автоматизация пожарной сигнализации)
☒ АТП (Автоматизация технологического процесса)
☐ АСК (Артезианская скважина)
☐ БНС (Береговая насосная станция)
☐ ВСК (Водозаборная скважина нефтяного месторождения)
☐ ВОС (Водоочистные сооружения)
☐ КНС (Канализационная насосная станция)
☐ НСК (Нефтедобывающая скважина)
☐ ПНС (Повысительная насосная станция)
☐ РПЭ (Распределительный пункт электросетей)
☐ ЦТП (Центральный (групповой) тепловой пункт)
☐ другое _____

Параметры шкафа:

Габаритные размеры (не более) высота 800, мм
 ширина 600, мм
 глубина 250, мм
 Степень защиты IP 54
 Исполнение ☒ навесное ☐ напольное
 Подвод кабелей ☒ снизу ☐ сверху

Канал связи с центральным диспетчерским пунктом (типы каналов передачи данных) ☐ сотовая связь по стандарту GSM
☐ радиосвязь, выделенная частота _____ Гц
☐ радиосвязь по стандарту IEEE802.11
☐ выделенная телефонная линия
☐ коммутируемая телефонная линия
☐ оптоволокно, длина сегмента _____ м.
☒ проводная линия связи по стандарту RS485
☒ проводная линия связи по стандарту IEEE802.3

Другое: Осуществляется управление тепловентиляторами: 0,8кВт/400В, 0,8кВт/400В, 0,8кВт/400В, 0,8кВт/400В.
включение завес по концевым выключателям подъемно-секционных ворот; (Контроллер – ОВЕН ПЛК, коммутационная аппаратура)

Данные по сигналам ввода вывода:

Количество входных дискретных сигналов ☐ 00 шт. ☐ 32 шт.
☒ 16 шт. ☐ 48 шт.

Количество выходных дискретных сигналов ☐ 00 шт.
☐ 16 шт.
☒ 32 шт.

Количество входных аналоговых сигналов ☐ 00 шт.
☐ 08 шт.
☒ 16 шт.

Уровень сигнала ☐ 0...5 мА ☐ 0...20 мА ☐ 0...10 В ☒ Другое PT1000

Количество выходных аналоговых сигналов ☐ 00 шт. ☐ 16 шт.
☒ 04 шт.
☐ 08 шт.

Уровень сигнала ☐ 0...5 мА ☐ 0...20 мА ☒ 0...10 В ☐ Другое _____

Дополнительные функции шкафа:

Ведение оперативного архива ☐ да ☒ нет Глубина хранения _____ часов*

* глубина хранения для типоразмера с максимальным количеством сигналов (16хAI, 80хDI, 2хАО, 32хDO) с периодом записи 20 секунд составляет 24 часа.

Наличие панели оператора ☐ с панелью оператора и встраиваемым компьютером
☐ с панелью оператора
☒ без панели оператора

Другое _____

Организация питания ☐ с источником бесперебойного питания
☐ два ввода с АВР
☒ один ввод

Наличие обогрева ☐ с обогревом
☒ без обогрева

Наличие последовательного канала связи для опроса внешних устройств ☒ с последовательным каналом связи RS485
протокол связи Modbus RTU или TCP/IP (см. C1)
☐ с последовательным каналом связи RS232
протокол связи _____
☐ без последовательного канала связи

Требования к индикации (или укажите перечень сигналов) ☒ ПИТАНИЕ**
☒ АВАРИЯ/НОРМА
☐ другое _____

** индикация наличия напряжения всех уровней: 220В, 24В и т.д.

Требование по взаимодействию с центральным диспетчерским пунктом ☒ да ☐ нет

Требования к работе в составе АСУ * ☒ диспетчеризация
☐ удаленное управление

Дополнительная информация:

Режим управления: «Зима-Лето» ☒ да ☐ нет

Конструкторская документация в составе: ☒ да ☐ нет

схема электрическая принципиальная и присоединений
чертеж общего вида
перечень частей

ОПРОСНЫЙ ЛИСТ ШУ АВО1-АВО2
на комплектный шкаф автоматики КША-01Р

Сведения о Заказчике:

Наименование организации _____ ООО Фирма «Стройкомплекс»
Ф.И.О. заполнившего _____ Терентьев С.Ю.
Должность _____ контактный телефон +7 9226947351

Сведения об Объекте:

Наименование _____ Тепловентиляторы: АВО1 – АВО2 (2 шт.)
Место установки _____ в непосредственной близости с установками
Температура окружающей среды _____ +5 / _____ +40 (минимальная/максимальная)
Влажность (без конденсата) _____ / _____ до 90% (минимальная/максимальная)

Описание системы:

Функциональное назначение ☐ АПС (Автоматизация пожарной сигнализации)
☒ АТП (Автоматизация технологического процесса)
☐ АСК (Артезианская скважина)
☐ БНС (Береговая насосная станция)
☐ ВСК (Водозаборная скважина нефтяного месторождения)
☐ ВОС (Водоочистные сооружения)
☐ КНС (Канализационная насосная станция)
☐ НСК (Нефтедобывающая скважина)
☐ ПНС (Повысительная насосная станция)
☐ РПЭ (Распределительный пункт электросетей)
☐ ЦТП (Центральный (групповой) тепловой пункт)
☐ другое _____

Параметры шкафа:

Габаритные размеры (не более) высота _____ 800 _____, мм
ширина _____ 600 _____, мм
глубина _____ 250 _____, мм
Степень защиты _____ IP 54
Исполнение ☒ навесное ☐ напольное
Подвод кабелей ☒ снизу ☐ сверху

Канал связи с центральным диспетчерским пунктом (типы каналов передачи данных) ☐ сотовая связь по стандарту GSM
☐ радиосвязь, выделенная частота _____ Гц
☐ радиосвязь по стандарту IEEE802.11
☐ выделенная телефонная линия
☐ коммутируемая телефонная линия
☐ оптоволокно, длина сегмента _____ м.
☒ проводная линия связи по стандарту RS485
☒ проводная линия связи по стандарту IEEE802.3

Другое: осуществляется управление воздушно-отопительными агрегатами: 0,8кВт/400В, 0,8кВт/400В, 0,8кВт/400В;
3хходовыми клапанами смесительных узлов; контроль температуры обратного теплоносителя на каждый
смесительный узел; контроль температуры воздуха в помещении (Контроллер – ОВЕН ПЛК)

Данные по сигналам ввода вывода:

Количество входных дискретных сигналов ☐ 00 шт. ☐ 32 шт.
☒ 16 шт. ☐ 48 шт.

Количество выходных дискретных сигналов ☐ 00 шт.
☐ 16 шт.
☒ 32 шт.

Количество входных аналоговых сигналов ☐ 00 шт.
☐ 08 шт.
☒ 16 шт.

Уровень сигнала ☐ 0...5 мА ☐ 0...20 мА ☐ 0...10 В ☒ Другое PT1000

Количество выходных аналоговых сигналов ☐ 00 шт. ☐ 16 шт.
☒ 04 шт.
☐ 08 шт.

Уровень сигнала ☐ 0...5 мА ☐ 0...20 мА ☒ 0...10 В ☐ Другое _____

Дополнительные функции шкафа:

Ведение оперативного архива ☐ да ☒ нет Глубина хранения _____ часов*

* глубина хранения для типоразмера с максимальным количеством сигналов (16хAI, 80хDI, 2хАО, 32хDO) с периодом записи 20 секунд составляет 24 часа.

Наличие панели оператора ☐ с панелью оператора и встраиваемым компьютером
☐ с панелью оператора
☒ без панели оператора

Другое _____

Организация питания ☐ с источником бесперебойного питания
☐ два ввода с АВР
☒ один ввод

Наличие обогрева ☐ с обогревом
☒ без обогрева

Наличие последовательного канала связи для опроса внешних устройств ☒ с последовательным каналом связи RS485
протокол связи Modbus RTU или TCP/IP (см. C1)
☐ с последовательным каналом связи RS232
протокол связи _____
☐ без последовательного канала связи

Требования к индикации (или укажите перечень сигналов) ☒ ПИТАНИЕ**
☒ АВАРИЯ/НОРМА
☐ другое _____

** индикация наличия напряжения всех уровней: 220В, 24В и т.д.

Требование по взаимодействию с центральным диспетчерским пунктом ☒ да ☐ нет

Требования к работе в составе АСУ * ☒ диспетчеризация
☐ удаленное управление

Дополнительная информация:

Режим управления: «Зима-Лето» ☐ да ☒ нет

Конструкторская документация в составе: ☒ да ☐ нет

схема электрическая принципиальная и присоединений
чертеж общего вида
перечень частей



ОПРОСНЫЙ ЛИСТ
№ _____ от « _____ » 20__ г.
на шкаф информационно-технологический
серии ШТИ-01Р

Сведения о Заказчике

Наименование организации

Ф.И.О. заполнившего

Контактные данные +7 9226947351

ООО фирма "Стройкомплекс"

Терентьев Сергей Юрьевич

«Спортивный комплекс с бассейном и с универсальным спортивным залом,
расположенный на земельном участке с кадастровым номером 61:44:0082615:22608
по адресу: Ростовская область, Октябрьский район, г. Ростов-на-Дону, ул. Вавилова,
в районе военного городка №140 Ростовской -на-Дону КЭЧ района»

Сведения об Объекте

Наименование:

Место установки шкафа:

в помещении

Температура эксплуатации: +5 / +30 (минимальная/максимальная)

Влажность (без конденсата) эксплуатации: 10% / 90% (минимальная/максимальная)

Условия транспортировки и хранения: Условия транспортировки и хранения в части воздействия климатических факторов должны соответствовать условиям хранения 3 по ГОСТ 15150. Условия транспортировки в части воздействия механических факторов должны соответствовать средним С(2) по ГОСТ Р 51908.

Функциональность

- ☒ телеизмерение, телесигнализация;
- ☒ формирование и передача данных по запросам различных форматов;
- ☒ телеуправление и гарантированная передача дистанционных управляющих воздействий на технологические объекты управления;
- ☒ регистрация данных, архивирование баз данных;
- ☐ обеспечение режима дублирования баз данных;
- ☐ обеспечение режима горячего резервирования баз данных;
- ☒ формирование и передачу данных по запросам различных форматов;
- ☒ поддержка протоколов обмена цифровых устройств;
- ☒ поддержка протоколов телемеханики;
- ☒ поддержка протоколов стандарта МЭК 870-5-101, МЭК 870-5-104, МЭК 870-5-103);
- ☒ синхронизация системных (внутренних) часов компьютерного оборудования по протоколу SNTP.
- ☐ дополнительные функции _____

Параметры шкафа

Габаритные размеры
(не более)

высота 800 _____, мм

ширина 800 _____, мм

глубина 250 _____, мм

Степень защиты

IP 54 _____

Подвод кабелей

☒ снизу

☐ сверху

Тип и количество основных каналов связи

- ☐ Сотовая связь по стандарту GSM (С)
- ☐ Радиосвязь в VHF или UHF диапазонах (Р)
- ☐ Радиосвязь по стандарту IEEE802.11 (Е)
- ☐ Выделенная телефонная линия (В)
- ☐ Коммутируемая телефонная линия (К)
- ☐ Оптоволоконная линия (О)
- ☒ Проводная линия связи по стандарту RS485 (П)
- ☐ Другое _____

Тип и количество резервных каналов связи

- ☐ Сотовая связь по стандарту GSM (С)
- ☐ Радиосвязь в VHF или UHF диапазонах (Р)
- ☐ Радиосвязь по стандарту IEEE802.11 (Е)
- ☐ Выделенная телефонная линия (В)
- ☐ Коммутируемая телефонная линия (К)
- ☐ Оптоволоконная линия (О)
- ☒ Проводная линия связи по стандарту RS485 (П)
- ☐ Другое _____

Организация связи с локальной вычислительной сетью

- ☒ 7 портов 100Base-TX и 3 порта 1000Base-TX (2)
- ☐ 6 портов 100Base-TX и 2 порта 100Base-LX (1)
- ☐ 6 портов 100Base-TX и 2 порта 100Base-FX (0)
- ☐ Другое _____

Отказоустойчивость серверов оперативных данных

- ☐ Дублирование (2)
- ☒ Резервирование (1)
- ☐ Без резерва (0)

Наличие архивного сервера

- ☐ С выделенным архивным сервером (1)
- ☒ Без выделенного архивного сервера (0)

Наличие микропроцессорного оборудования

- ☒ С оборудованием (1)
- ☐ Без оборудования (0)

Наличие оборудования синхронизации времени

- ☒ С оборудованием (1)
- ☐ Без оборудования (0)

Исполнение консоли управления

- ☐ Внешняя консоль управления (1)
- ☒ Встроенная консоль управления (0)

Организация питания

- ☐ Два ввода с ИБП (2)
- ☒ Один ввод с ИБП (1)
- ☐ Один ввод без ИБП (0)

Предустановленное программное обеспечение

№ п/п	Наименование	Количество лицензий	Примечание
1.	Комплекс программный информационно-управляющий SCADA-система «КАСКАД»		
2.	SoftLogic-система «KLogic»		
3.	Операционная система Windows		
4.	Программный пакет офисных программ MS Office		
5.	Антивирусное программное обеспечение		
6.	Электронный проект АСУ ТП верхнего уровня		
7.			
....			

Документация в комплекте поставки

В комплекте с изделием поставить:

1. Паспорт на изделие,
2. Руководство по эксплуатации,
3. Схема электрическая принципиальная,
4. Перечень элементов,
5. Декларация о соответствии/ сертификат качества.
6. Лицензии на программное обеспечение.

Наличие и состав комплекта ЗИП
